


徳島中央広域連合西消防署新築工事

発注者：徳島中央広域連合


設計者： 株式会社 阿波設計事務所 四国支店

平成30年1月31日
確認済証図面

意匠			意匠			意匠			意匠		
L-01	図面リスト-1	NON	A-22	屋内階段詳細図-2	1/50	D-08	資機材置場 詳細図	1/40	T-01	都市型訓練施設 平面図・断面図	1/100
L-02	図面リスト-2	NON	A-23	屋外階段詳細図-1	1/50	D-09	横断幕装置 詳細図	1/40	T-02	都市型訓練施設 立面図・面積表	1/100
			A-24	屋外階段詳細図-2	1/50	D-10	オーバースライダー詳細図	1/100	T-03	都市型訓練施設 断面詳細図-1	1/50
TK-01	特記仕様書-1	NON	A-25	1階平面詳細図-1	1/50	D-11	重量シャッター詳細図	1/40	T-04	都市型訓練施設 断面詳細図-2	1/50
TK-02	特記仕様書-2	NON	A-26	1階平面詳細図-2	1/50	D-12	システムキッチン・システム収納詳細図	1/40	T-05	都市型訓練施設 階段詳細図	1/50
TK-03	特記仕様書-3	NON	A-27	1階平面詳細図-3	1/50	D-13	ユニットバス・シャワーユニット詳細図	1/40	T-06	都市型訓練施設 部分詳細図	1/20
TK-04	特記仕様書-4	NON	A-28	1階平面詳細図-4	1/50	D-14	電気ホイスト詳細図	1/10	T-07	都市型訓練施設 防護柵・ガードレール詳細図	図示
TK-05	特記仕様書-5	NON	A-29	2階平面詳細図-1	1/50	D-15	電動式ホースハンガー詳細図	1/50	T-08	都市型訓練施設 バルコニー手摺詳細図	1/20
TK-06	特記仕様書-6	NON	A-30	2階平面詳細図-2	1/50	D-16	トレーニング室 吊縄詳細図	1/25	T-09	都市型訓練施設 コンクリート柱 詳細図	1/40
TK-07	特記仕様書-7	NON	A-31	2階平面詳細図-3	1/50	D-17	車庫前庇詳細図	1/5			
TK-08	特記仕様書-8	NON	A-32	2階平面詳細図-4	1/50	D-18	押出成形セメント板詳細図	1/5	G-01	外構図-1	1/200
TK-09	特記仕様書-9	NON	A-33	1階展開図-1	1/100				G-02	外構図-2	1/200
			A-34	1階展開図-2	1/100	SI-01	1・2階 サインキープラン	1/200	G-03	排水計画図	1/200
A-01	付近見取図・配置図	1/400	A-35	1階展開図-3	1/100	SI-02	サイン詳細図-1	1/20	G-04	外構詳細図-1	1/10
A-02	敷地求積図・敷地求積表	1/500	A-36	1階展開図-4	1/100	SI-03	サイン詳細図-2	1/20	G-05	外構詳細図-2	1/50
A-03	建物求積図・建物求積表-1	1/200	A-37	1階展開図-5	1/100				G-06	外構詳細図-3	1/30
A-04	建物求積図・建物求積表-2	1/200	A-38	2階展開図-1	1/100				G-07	駐輪場詳細図	1/50
A-05	建物求積図・建物求積表-3	1/200	A-39	2階展開図-2	1/100				G-08	東側 自由勾配側溝(横断用)詳細図	1/20
A-06	仕上表-1	NON	A-40	2階展開図-3	1/100				G-09	仮設計画図	1/400
A-07	仕上表-2	NON	A-41	1階天井伏図	1/100						
A-08	1階平面図	1/100	A-42	2階天井伏図	1/100						
A-09	2階平面図	1/100	A-43	建具キープラン	1/200						
A-10	R階平面図	1/100	A-44	建具表-1	1/100						
A-11	立面図-1	1/200	A-45	建具表-2	1/100						
A-12	立面図-2	1/200	A-46	建具表-3	1/100						
A-13	断面図-1	1/100	A-47	建具表-4	1/100						
A-14	断面図-2	1/100									
A-15	断面詳細図-1	1/50	D-01	部分詳細図-1	1/20						
A-16	断面詳細図-2	1/50	D-02	部分詳細図-2	1/20						
A-17	断面詳細図-3	1/50	D-03	部分詳細図-3	1/20						
A-18	断面詳細図-4	1/50	D-04	部分詳細図-4	1/20						
A-19	断面詳細図-5	1/50	D-05	部分詳細図-5	1/20						
A-20	断面詳細図-6	1/50	D-06	部分詳細図-6	1/20						
A-21	屋内階段詳細図-1	1/50	D-07	玄関庇 詳細図	1/50						

特記事項	工事名称	徳島中央広域連合西消防署新築工事	図面No.	L / 01	工事種別	建築	 株式会社 阿波設計事務所 四国支店 一級建築士事務所 徳島県知事登録 第41036号	管理建築士	程野 祐介	設計No.	-
	図面名称	図面リスト-1	縮尺	A3 (NON) A2 (NON)	校閲	担当		製図	設計年月日	2017.9	

構 造			構 造			電 気			機 械		
S-01	構造特記仕様書	NON	S-101	構造特記仕様書	NON	E-01	特記仕様書1	NON	AC-01	空調換気設備 特記仕様書	NON
S-02	鉄筋コンクリート構造配筋標準図(1)	NON	S-102	鉄筋コンクリート構造配筋標準図(1)	NON	E-02	特記仕様書2	NON	AC-02	空調換気設備 凡例、メーカーリスト	NON
S-03	鉄筋コンクリート構造配筋標準図(2)	NON	S-103	鉄筋コンクリート構造配筋標準図(2)	NON	E-03	電気設備配置図、附近見取図	1/300	AC-03	空調設備 機器表、系統図	NON
S-04	鉄骨工作標準図(1)	NON	S-104	鉄骨工作標準図(1)	NON	E-04	キュービクル仕様書	NON	AC-04	空調設備 1階平面図	1/100
S-05	鉄骨工作標準図(2)	NON	S-105	鉄骨工作標準図(2)	NON	E-05	幹線設備系統図、引込柱装柱図	NON	AC-05	空調設備 2階平面図	1/100
S-06	土質柱状図(1)	NON	S-106	土質柱状図	NON	E-06	分電盤単線接続図1	NON	AC-06	空調設備 屋上平面図	1/100
S-07	土質柱状図(2)	NON	S-107	伏図	1/100	E-07	分電盤単線接続図2	NON	AC-07	換気設備 機器表	NON
S-08	杭伏図	1/100	S-108	軸組図	1/100	E-08	幹線・動力設備1階平面図	1/100	AC-08	換気設備 1階平面図	1/100
S-09	基礎・ピット伏図	1/100	S-109	部材リスト	1/50	E-09	幹線・動力設備2階平面図	1/100	AC-09	換気設備 2階平面図	1/100
S-10	1階伏図(見上げ図)	1/100	S-110	架構配筋詳細図	1/50	E-10	幹線・動力設備屋上平面図	1/100			
S-11	1階柱壁2階床梁伏図(見上げ図)	1/100	S-111	屋外階段詳細図	1/30	E-11	機器用電源設備1階平面図	1/100	W-01	給排水衛生設備 特記仕様書	NON
S-12	2階柱壁R階床梁伏図(見上げ図)	1/100				E-12	機器用電源設備2階平面図	1/100	W-02	給排水衛生設備 メーカーリスト	NON
S-13	軸組図(1)	1/200				E-13	照明器具仕様書	NON	W-03	給排水衛生設備 凡例、埋設要領図	NON
S-14	軸組図(2)	1/200				E-14	照明設備1階平面図	1/100	W-04	給排水衛生設備 機器表	NON
S-15	杭仕様	1/100				E-15	照明設備2階平面図	1/100	W-05	給排水衛生設備 機器表	NON
S-16	基礎リスト(1)	1/100				E-16	照明設備屋上平面図	1/100	W-06	給排水衛生設備 上水、井水系統図	NON
S-17	基礎リスト(2)	1/100				E-17	コンセント設備1階平面図	1/100	W-07	給排水衛生設備 配置図、料リスト	1/300
S-18	基礎リスト(3)	1/100				E-18	コンセント設備2階平面図	1/100	W-08	給排水衛生設備 1階平面図(上水)	1/100
S-19	RC部材リスト(1)	1/100				E-19	コンセント設備屋上平面図	1/100	W-09	給排水衛生設備 2階平面図(上水)	1/100
S-20	RC部材リスト(2)	1/100				E-20	弱電機器仕様書1	NON	W-10	給排水衛生設備 屋上平面図(上水)	1/100
S-21	RC部材リスト(3)	1/100				E-21	弱電機器仕様書2	NON	W-11	給排水衛生設備 1階平面図(井水)	1/100
S-22	RC部材リスト(4)	1/100				E-22	情報・監視・TV共聴設備1階平面図	1/100	W-12	給排水衛生設備 2階平面図(井水)	1/100
S-23	架構配筋詳細図	1/200				E-23	情報・監視・TV共聴設備2階平面図	1/100	W-13	合併処理浄化槽 参考 フロアシート、構造図	1/50
S-24	雑詳細図(1)	1/30				E-24	情報・監視・TV共聴設備屋上平面図	1/100	W-14	合併処理浄化槽 参考 配筋図	1/50
S-25	雑詳細図(2)	1/30				E-25	通信・放送設備1階平面図	1/100	W-15	合併処理浄化槽 参考 盤図、結線図	NON
S-26	雑詳細図(3)	1/30				E-26	通信・放送設備2階平面図	1/100	W-16	合併処理浄化槽 参考 二次側配線図	1/50
S-27	雑詳細図(4)	1/30				E-27	通信・放送設備屋上平面図	1/100			
S-28	PRC工事特記仕様書	NON				E-28	電気錠制御設備1階平面図	1/100			
S-29	PRC大梁関係図	1/200				E-29	緊急車両出動表示板仕様書	1/30			
S-30	PRC大梁配線図、PRC大梁リスト	1/100				E-30	防災設備(自火報・防災照明)仕様書	NON			
						E-31	防災設備(自火報・防災照明)1階平面図	1/100			
						E-32	防災設備(自火報・防災照明)2階平面図	1/100			
						E-33	自家発電設備仕様書	NON			
						E-34	避雷針設備仕様書	1/200			

特記事項	工事名称	徳島中央広域連合西消防署新築工事	図面No.	L / 02	工事種別	建築	 株式会社 阿波設計事務所 四国支店 <small>一級建築士事務所 徳島県知事登録 第41036号</small>	管理建築士	程野 祐介	設計No.	—
	図面名称	図面リスト-2	縮尺	A3 (NON) A2 (NON)	校閲	担当		製図	設計年月日		2017.9

I. 工事概要

Table with 2 columns: Item (1. 工事名称, 2. 工事場所, etc.), Content (徳島中央広域連合西消防署新築工事, etc.)

II. 工事仕様書

- (1)項目は、番号に○印が付いたものを適用する。
(2)特記事項は、○印が付いたものを適用する。◎は全て適用する。
(3)特記事項に記載の()内表示番号は、公共工事標準仕様書の当該項目、当該図又は当該表を示す。

Main specification table with columns for Item (1章 一般共通事項) and Remarks (特記事項). Contains detailed construction standards and notes.

Main project information table with columns for Item (2 工事関係図書, 3 安全衛生管理), Remarks (特記事項), and Item (4 工事現場管理). Contains specific project requirements and notes.

Summary table with columns: 特記事項, 工事名称 (徳島中央広域連合西消防署新築工事), 図面No. (TK/01), 工事種別 (建築), 管理建築士 (程野 祐介), 設計No. (—), etc.

章	項 目	特 記 事 項	章	項 目	特 記 事 項	章	項 目	特 記 事 項																																																																																																																																																																											
1章 一 般 共 通 事 項	⑤ 材料・製品等	<p>◎本工事に使用する建築材料等は、設計図書に規定する所要の品質及び性能を有するものとし、JIS又はJASマーク表示のない材料及びその製造業者等は、次の(1)から(3)の事項を満たすものとする。</p> <p>(1) 品質及び性能に関する試験データが整備されていること。 (2) 法令等で定める許可、認定又は免許を取得していること。 (3) 製造又は施工の実績があり、その信頼性があること。</p> <p>なお、「評価名簿による」と記載されているものは、国土交通省大臣官房官庁官務部監修「建築材料等評価名簿(最新版)」記載品を指すものとする。</p> <p>◎受注者は、本工事で使用する建築材料・製品等(以下「建材等」という)の発注の際には、発注前に、「生コンクリート使用承諾書」、「材料使用承諾書」、「木材使用承諾書」を監督員へ提出しなければならない。</p> <p>◎受注者は、工事完了後、請負金額が500万円以上の工事において、「木材使用実績報告書」(電子データ)、「建設資材使用実績報告書」(電子データ)を監督員へ提出しなければならない。</p> <p>◎県産木材の使用</p> <p>(1) 受注者は、工事項目及び指定仮設で木材を使用する場合並びにコンクリート打設用型枠を使用する場合は、原則として県産木材を使用しなければならない。ただし、特段の理由がある場合にはこの限りでない。</p> <p>(2) 「県産木材」とは、「徳島県内の森林で育成した木材」のことであり、「徳島県内の森林で育成した木材」とは次のことである。</p> <p>① 徳島県木材認証制度により、県内産であることが「産地認証」された木材 ② ①以外において、徳島県内の森林で育成したことが確認された木材</p> <p>(3) 受注者は、受注金額が500万円以上の工事について、県産木材以外の木材を使用する場合は、県産木材を使用できない理由を記載した書面及び確認資料を事前に監督員へ提出し、承諾を得なければならない。</p> <p>(4) 受注者は、県産木材を使用する前に、徳島県木材認証機構から発行される「産地認証」証明書の写しにより県産木材であることを示す書類を監督員へ提出しなければならない。</p> <p>(5) 県内の森林から直接調達するなど、前項により難しい場合は木材調達先の産地及び相手の氏名等を記入した書類を監督員へ提出しなければならない。</p> <p>◎製材等(製材、集成材、合板、単板積層材)、フローリング、再生木質ボード(パーティクルボード)、繊維・板、木質系セメント板)については、合法性に係る確認(「産地認証」及び「品質認証」を含む。)が行われたものを使用する。ただし、機能上、需給上など正当な理由により確保が困難であり、使用できない場合には監督員と協議するものとし、監督員の承諾を得るものとする。</p> <p>また、それらの木質又は紙の原料となる原木についての合法性に係る確認は、林野庁作成の「木材・木材製品の合法性、持続可能性の証明のためのガイドライン(平成18年2月15日)」に準拠して行うものとし、監督員に合法証明書を提出するものとする。ただし、平成18年4月1日より前に伐採業者が加工・流通業者等と契約を締結している原木に係る合法性の確認については、平成18年4月1日の時点で原料・製品等を保管している者が証明書に平成18年4月1日より前に契約を締結していることを記載した場合には、上記ガイドラインに定める合法な木材であることの証明は不要とする。</p> <p>◎公共建築工事標準仕様書に記載されていない特別な材料の仕様・工法は、監督員の承諾を受けて、当該製品の仕様及び指定工法による。</p> <p>◎県内産資材の使用</p> <p>(1) 受注者は、木材以外の建設資材を使用する工事を施工する場合、原則として県内産資材を使用しなければならない。ただし、特段の理由がある場合はこの限りでない。なお、W/T対象工事については、県内産資材を優先して使用するよう努めることとする。</p> <p>(2) 受注者は、請負金額が500万円以上の工事について、県内産資材以外の資材を使用する場合は、県内産資材を使用できない理由を記載した書面及び確認資料を事前に監督員へ提出し、承諾を得なければならない。</p> <p>(3) 受注者は、工事完了後、請負金額が500万円以上の工事において、「建設資材使用実績報告書」を監督員へ提出しなければならない。</p> <p>県内産資材(次のいずれかに該当するもの)</p> <p>① 材料の主な部分を県内産出の原材料を使用している製品 ② 徳島県内の工場で加工、製造された製品</p> <p>注1 部材、部品が県外製品であっても、県内の工場加工、製造した製品(二次製品)であれば県内産資材として取り扱う。 注2 県内企業が県外に立地した工場(自社工場)で加工、製造した製品も県内産資材として取り扱う。 注3 公共建築工事標準仕様書その関連する示方書等の基準を満たす資材、製品であること。</p> <p>◎県内産再生砕石の原則使用 受注者は、再生砕石を使用する場合、県内の再資源化施設(廃棄物の処理及び清掃に関する法律(昭和45年法律第137号)第15条第1項に基づく許可を有する施設(同法第15条の2の5第1項に基づく変更の許可において同じ))で製造された再生砕石を原則として使用しなければならない。</p> <p>◎本工事に使用する建築材料は、設計図書に規定する所要の品質及び性能を有するものとし、次の(1)から(5)を満たすものとする。</p> <p>(1) 合板、木質系フローリング、構造用パネル、集成材、単板積層材、MDF、パーティクルボード、その他の木質建材、ウリア樹脂板及び仕上り塗材は、ホルムアルデヒドを発生しないか、発生が極めて少ないものとする。 (2) 保温材、緩衝材、断熱材は、ホルムアルデヒド及びヒステレンを発生しないか、発生が極めて少ないものとする。 (3) 接着剤は、フタル酸ジ-n-ブチル及びフタル酸ジ-2-エチルヘキシルを含有しない揮発性の可塑剤を使用し、ホルムアルデヒド、アセトアルデヒド、トルエン、キシレン、エチルベンゼンを発生しないか、発生が極めて少ないものとする。 (4) 塗料は、ホルムアルデヒド、トルエン、キシレン、エチルベンゼンを発生しないか、発生が極めて少ないものとする。 (5) (1)、(3)及び(4)の建築材料等を使用して作られた家具、書架、実験台、その他の什器等は、ホルムアルデヒドを発生しないか、発生が極めて少ないものとする。</p>	⑦ 施工	<p>◎工事現場監督員は常駐できないので、疑問な点、その他打合せ決定を要する事項は、監督員の出向いた時、又は担当課へ問い合わせ、工事に遺漏のないようにすること。</p> <p>◎施工にあたっては、設計図書に従って忠実に施工すること。不都合な工法等を発見した場合は、工事が進行済みであっても根本的な手直しを命ずるので、注意して施工すること。手直し工事は、受注者の責任において実施し、それに要する費用は受注者の負担とする。</p> <p>◎他工事と取り合い区分</p> <table border="1"><thead><tr><th>項 目</th><th>建築工事</th><th>電気工事</th><th>給排水衛生工事</th><th>空調工事</th></tr></thead><tbody><tr><td>梁、壁、床スリーブ入れ</td><td></td><td>○</td><td>○</td><td>○</td></tr><tr><td>同上穴埋補修</td><td></td><td>○</td><td>○</td><td>○</td></tr><tr><td>スリーブ開口補強(鉄筋)</td><td>○</td><td></td><td></td><td></td></tr><tr><td>同上(リンレン等)</td><td>○</td><td></td><td></td><td></td></tr><tr><td>床、天井点検口</td><td>○</td><td></td><td></td><td></td></tr><tr><td>設備機器天井開口墨出し</td><td></td><td>○</td><td>○</td><td>○</td></tr><tr><td>同上切込み及び開口補強</td><td>○</td><td></td><td></td><td></td></tr><tr><td>衛生器具取付のブロック壁 空洞部分のモルタル埋め</td><td></td><td></td><td>○</td><td></td></tr><tr><td>縦樋(GLまで)</td><td>○</td><td></td><td></td><td></td></tr><tr><td>籠、便器等の箱入れ</td><td></td><td>○</td><td>○</td><td>○</td></tr><tr><td>同上補強</td><td>○</td><td></td><td></td><td></td></tr><tr><td>給排水ガラリ取り付け</td><td></td><td></td><td></td><td>○</td></tr><tr><td>空調機器等の基礎工事</td><td>○</td><td></td><td></td><td></td></tr></tbody></table> <p>◎技能士の適用については、次の技能検定作業(以下、「作業」という。)のうち各工事に適用する作業を指定するものとする。</p> <p>技能士は、職業能力開発促進法による一級技能士又は二級技能士の資格を有する者とし、資格を証明する資料を監督員へ提出すること。</p> <p>技能士は、適用する工事で、1名以上の者が自ら作業をするともに、他の技能者に対して、施工品質の向上を図るための作業指導を行うこと。技能士は、氏名、検定職種、技能士番号等県が指定した内容を記載した名札等により、資格を明示するものとする。</p> <p>なお、指定のない作業についてもその活用を図るよう努めることとする。</p> <p>○印 … 適用作業</p> <table border="1"><thead><tr><th>工事種目</th><th>技能検定職種</th><th>技 能 検 定 作 業</th></tr></thead><tbody><tr><td>仮設</td><td>とび</td><td>◎ とび作業</td></tr><tr><td>鉄筋</td><td>鉄筋施工</td><td>◎ 鉄筋組立て作業</td></tr><tr><td>コンクリート</td><td>コンクリート 圧送施工</td><td>◎ コンクリート 圧送工事作業</td></tr><tr><td>型枠</td><td>型枠施工</td><td>◎ 型枠工事作業</td></tr><tr><td>鉄骨</td><td>鉄工</td><td>◎ 構造物鉄工作業</td></tr><tr><td rowspan="10">防水</td><td rowspan="10">防水施工</td><td>◎ アスファルト防水工事作業</td></tr><tr><td>◎ ウレタンゴム系塗膜防水工事作業</td></tr><tr><td>・ アクリルゴム系塗膜防水工事作業</td></tr><tr><td>・ 合成ゴムシート防水工事作業</td></tr><tr><td>◎ 塩化ビニルシート防水工事作業</td></tr><tr><td>・ セメント系防水工事作業</td></tr><tr><td>◎ シーリング防水工事作業</td></tr><tr><td>・ 改質アスファルトシートー工法防水工事作業</td></tr><tr><td>・ FRP防水工事作業</td></tr><tr><td>◎ 不浸透剤防水工事作業</td></tr><tr><td>タイル</td><td>タイル張り</td><td>◎ タイル張り作業</td></tr><tr><td>木</td><td>建築大工</td><td>◎ 大工工事作業</td></tr><tr><td rowspan="2">屋根及びとい</td><td rowspan="2">かわらぶき</td><td>◎ 内外装板金作業</td></tr><tr><td>・ かわらぶき作業</td></tr><tr><td>金属</td><td>建築板金</td><td>◎ 内外装板金作業</td></tr><tr><td>左官</td><td>左官</td><td>◎ 左官作業</td></tr><tr><td rowspan="4">建具</td><td rowspan="4">建具製作</td><td>◎ 木製建具手加工作業</td></tr><tr><td>◎ 木製建具機械加工作業</td></tr><tr><td>◎ アルミ製室内建具製作作業</td></tr><tr><td>◎ ビル用サッシ施工作業</td></tr><tr><td></td><td>ガラス施工</td><td>◎ ガラス工事作業</td></tr><tr><td>塗装</td><td>塗装</td><td>◎ 建築塗装作業</td></tr><tr><td rowspan="5">内装</td><td rowspan="5">内装仕上げ施工</td><td>◎ プラスチック系床仕上げ工事作業</td></tr><tr><td>◎ カーペット系床仕上げ工事作業</td></tr><tr><td>◎ 鋼製下地工事作業</td></tr><tr><td>◎ ボード仕上げ工事作業</td></tr><tr><td>◎ 表具作業 ◎ 壁装作業</td></tr><tr><td>配管</td><td>配管</td><td>◎ 建築配管作業</td></tr><tr><td>植栽</td><td>造園</td><td>◎ 造園工事作業</td></tr><tr><td>機械設備</td><td>冷凍空気調和機器施工</td><td>◎ 冷凍空気調和機器施工作業</td></tr></tbody></table> <p>◎工事監理業務受注者が作成する設計変更箇所一覧表の内容について監督員、工事監理業務受注者とともに定期的に確認すること</p> <p>◎工事しゅん工前に全ての設計変更箇所について、監督員、工事監理業務受注者とともに、書面により確認すること</p>	項 目	建築工事	電気工事	給排水衛生工事	空調工事	梁、壁、床スリーブ入れ		○	○	○	同上穴埋補修		○	○	○	スリーブ開口補強(鉄筋)	○				同上(リンレン等)	○				床、天井点検口	○				設備機器天井開口墨出し		○	○	○	同上切込み及び開口補強	○				衛生器具取付のブロック壁 空洞部分のモルタル埋め			○		縦樋(GLまで)	○				籠、便器等の箱入れ		○	○	○	同上補強	○				給排水ガラリ取り付け				○	空調機器等の基礎工事	○				工事種目	技能検定職種	技 能 検 定 作 業	仮設	とび	◎ とび作業	鉄筋	鉄筋施工	◎ 鉄筋組立て作業	コンクリート	コンクリート 圧送施工	◎ コンクリート 圧送工事作業	型枠	型枠施工	◎ 型枠工事作業	鉄骨	鉄工	◎ 構造物鉄工作業	防水	防水施工	◎ アスファルト防水工事作業	◎ ウレタンゴム系塗膜防水工事作業	・ アクリルゴム系塗膜防水工事作業	・ 合成ゴムシート防水工事作業	◎ 塩化ビニルシート防水工事作業	・ セメント系防水工事作業	◎ シーリング防水工事作業	・ 改質アスファルトシートー工法防水工事作業	・ FRP防水工事作業	◎ 不浸透剤防水工事作業	タイル	タイル張り	◎ タイル張り作業	木	建築大工	◎ 大工工事作業	屋根及びとい	かわらぶき	◎ 内外装板金作業	・ かわらぶき作業	金属	建築板金	◎ 内外装板金作業	左官	左官	◎ 左官作業	建具	建具製作	◎ 木製建具手加工作業	◎ 木製建具機械加工作業	◎ アルミ製室内建具製作作業	◎ ビル用サッシ施工作業		ガラス施工	◎ ガラス工事作業	塗装	塗装	◎ 建築塗装作業	内装	内装仕上げ施工	◎ プラスチック系床仕上げ工事作業	◎ カーペット系床仕上げ工事作業	◎ 鋼製下地工事作業	◎ ボード仕上げ工事作業	◎ 表具作業 ◎ 壁装作業	配管	配管	◎ 建築配管作業	植栽	造園	◎ 造園工事作業	機械設備	冷凍空気調和機器施工	◎ 冷凍空気調和機器施工作業	⑧ 技能士の適用		⑩ 工事検査及び技術検査	<p>◎設計図書(各施工計画書を含む)に定められた工事が完了した時、報告書を出し、監督員の検査を受け、承諾を受け次の工程に進むこと。</p> <p>◎試験等によらなければ、確認できない工事(製品)については、試験等計画書(施工計画書に記載)を提出し、監督員の承諾を受け試験を行い、その結果を報告し承認を得ること。</p> <p>◎次表により中間検査の対象工事となった場合は、原則として次表の実施回数(中間検査)を実施するものとする。ただし、工事検査員が必要と認める場合はこの限りでない。</p> <table border="1"><thead><tr><th>当初請負対象額</th><th>一般入札工事</th><th>低入札工事</th></tr></thead><tbody><tr><td>3千万円未満</td><td>-</td><td>1回</td></tr><tr><td>3千万円以上5千万円未満</td><td>-</td><td>2回</td></tr><tr><td>5千万円以上1億円未満</td><td>1回</td><td>2回</td></tr><tr><td>1億円以上</td><td>2回</td><td>3回</td></tr></tbody></table> <p>(注) 低入札工事とは、低入札価格調査工事の調査基準価格を下回って落札した工事をいう。 一般入札工事とは、低入札工事以外の工事をいう。</p> <p>◎中間検査の実施時期は、当該工事の工程を考慮し施工上の重要な時点で行うものとし、契約締結後速やかに監督員と協議すること。</p> <p>◎中間検査が部分払検査と同時期になる場合は、中間検査を省略することができる。</p> <p>◎基礎杭工事を含む工事については、請負対象額にかかわらず、基礎杭工事完了後、中間検査を実施する。</p> <p>◎電子納品：(対象 ・ 対象外)</p> <p>◎提出書類 ・竣工図(製本各3部、電子データ2部)(A4 ・ A3 ・ A2 ・ 原図版) ・工事写真(写真帳1部 (電子用 ・ 工事用 ・ 竣工用)、電子データ1部) ・使用材料一覧表 (1部、うち電子データ 1 部) ・保安に関する資料</p> <p>◎竣工図は関係図面(データ貸与)を修正して作成すること。 竣工図データは、関係図面(データ貸与)を修正して作成し、PDF形式、SFC形式及びオリジナル形式をCD-Rに保存する。</p> <p>◎工事写真はしゅん工、着工前、資材、施工状況の順に整理する。 しゅん工については、工事目的物の状態が、また、資材、施工状況等については、不可視不文の出来形が写真で的確に確認できること。</p> <p>◎工事写真の撮影は、建設大臣官房官庁官務部監修「着工前工事写真撮影要領」によること。</p> <table border="1"><thead><tr><th>区 分</th><th>サイ ズ</th></tr></thead><tbody><tr><td>着 工 前</td><td>カラー、手帳版又はサービスサイズ</td></tr><tr><td>工 事 中</td><td>カラー、手帳版又はサービスサイズ</td></tr><tr><td>竣 工</td><td>カラー、手帳版又はサービスサイズ</td></tr></tbody></table> <p>◎工事完成撮影は、専門家に(撮る) よらないものとする。</p> <p>◎受注者は、建築工事を施工する場合、原則として「徳島県電子納品運用ガイドライン【建築工編】」に基づいて調査、設計、工事などの各業務段階の最終成果を電子成果品として納品(以下「電子納品」という。)すること。</p> <p>◎対象物 工事目的物及び検査済材料(支給材料を含む)について付保すること。</p> <p>◎付保除外工事 次に掲げる単独工事については、付保を除外できる。 (1) 杭及び基礎工事 (2) コンクリート躯体工事 (3) 屋外付帯工事 (4) その他実状を判断の上、必要がないと認めた場合(外壁補修工事等)</p> <p>◎付保する時期及び金額 鉄筋コンクリート造の場合は躯体工事完了時に、木造及び鉄骨造の場合は基礎工事完了時に、受注金額相当額を付保する。 また、模様替え工事等については、工事着手時に受注金額相当額を付保する。</p> <p>◎保険終期 工事完成期日に14日を加えた期日とする。 なお、工期延伸した場合には、保険の期間も延長すること。</p> <p>◎その他 (1) 建設工事保険に付保した場合は、火災保険に付保したものとみなす。 (2) 付保する時期以降に出来高払いを行う場合は、受注者は保険契約の証券の写しを出来高払いの書類に添付すること。</p>	当初請負対象額	一般入札工事	低入札工事	3千万円未満	-	1回	3千万円以上5千万円未満	-	2回	5千万円以上1億円未満	1回	2回	1億円以上	2回	3回	区 分	サイ ズ	着 工 前	カラー、手帳版又はサービスサイズ	工 事 中	カラー、手帳版又はサービスサイズ	竣 工	カラー、手帳版又はサービスサイズ	⑪ 完成図書		⑪ 完成図書	
	項 目	建築工事	電気工事	給排水衛生工事	空調工事																																																																																																																																																																														
梁、壁、床スリーブ入れ		○	○	○																																																																																																																																																																															
同上穴埋補修		○	○	○																																																																																																																																																																															
スリーブ開口補強(鉄筋)	○																																																																																																																																																																																		
同上(リンレン等)	○																																																																																																																																																																																		
床、天井点検口	○																																																																																																																																																																																		
設備機器天井開口墨出し		○	○	○																																																																																																																																																																															
同上切込み及び開口補強	○																																																																																																																																																																																		
衛生器具取付のブロック壁 空洞部分のモルタル埋め			○																																																																																																																																																																																
縦樋(GLまで)	○																																																																																																																																																																																		
籠、便器等の箱入れ		○	○	○																																																																																																																																																																															
同上補強	○																																																																																																																																																																																		
給排水ガラリ取り付け				○																																																																																																																																																																															
空調機器等の基礎工事	○																																																																																																																																																																																		
工事種目	技能検定職種	技 能 検 定 作 業																																																																																																																																																																																	
仮設	とび	◎ とび作業																																																																																																																																																																																	
鉄筋	鉄筋施工	◎ 鉄筋組立て作業																																																																																																																																																																																	
コンクリート	コンクリート 圧送施工	◎ コンクリート 圧送工事作業																																																																																																																																																																																	
型枠	型枠施工	◎ 型枠工事作業																																																																																																																																																																																	
鉄骨	鉄工	◎ 構造物鉄工作業																																																																																																																																																																																	
防水	防水施工	◎ アスファルト防水工事作業																																																																																																																																																																																	
		◎ ウレタンゴム系塗膜防水工事作業																																																																																																																																																																																	
		・ アクリルゴム系塗膜防水工事作業																																																																																																																																																																																	
		・ 合成ゴムシート防水工事作業																																																																																																																																																																																	
		◎ 塩化ビニルシート防水工事作業																																																																																																																																																																																	
		・ セメント系防水工事作業																																																																																																																																																																																	
		◎ シーリング防水工事作業																																																																																																																																																																																	
		・ 改質アスファルトシートー工法防水工事作業																																																																																																																																																																																	
		・ FRP防水工事作業																																																																																																																																																																																	
		◎ 不浸透剤防水工事作業																																																																																																																																																																																	
タイル	タイル張り	◎ タイル張り作業																																																																																																																																																																																	
木	建築大工	◎ 大工工事作業																																																																																																																																																																																	
屋根及びとい	かわらぶき	◎ 内外装板金作業																																																																																																																																																																																	
		・ かわらぶき作業																																																																																																																																																																																	
金属	建築板金	◎ 内外装板金作業																																																																																																																																																																																	
左官	左官	◎ 左官作業																																																																																																																																																																																	
建具	建具製作	◎ 木製建具手加工作業																																																																																																																																																																																	
		◎ 木製建具機械加工作業																																																																																																																																																																																	
		◎ アルミ製室内建具製作作業																																																																																																																																																																																	
		◎ ビル用サッシ施工作業																																																																																																																																																																																	
	ガラス施工	◎ ガラス工事作業																																																																																																																																																																																	
塗装	塗装	◎ 建築塗装作業																																																																																																																																																																																	
内装	内装仕上げ施工	◎ プラスチック系床仕上げ工事作業																																																																																																																																																																																	
		◎ カーペット系床仕上げ工事作業																																																																																																																																																																																	
		◎ 鋼製下地工事作業																																																																																																																																																																																	
		◎ ボード仕上げ工事作業																																																																																																																																																																																	
		◎ 表具作業 ◎ 壁装作業																																																																																																																																																																																	
配管	配管	◎ 建築配管作業																																																																																																																																																																																	
植栽	造園	◎ 造園工事作業																																																																																																																																																																																	
機械設備	冷凍空気調和機器施工	◎ 冷凍空気調和機器施工作業																																																																																																																																																																																	
当初請負対象額	一般入札工事	低入札工事																																																																																																																																																																																	
3千万円未満	-	1回																																																																																																																																																																																	
3千万円以上5千万円未満	-	2回																																																																																																																																																																																	
5千万円以上1億円未満	1回	2回																																																																																																																																																																																	
1億円以上	2回	3回																																																																																																																																																																																	
区 分	サイ ズ																																																																																																																																																																																		
着 工 前	カラー、手帳版又はサービスサイズ																																																																																																																																																																																		
工 事 中	カラー、手帳版又はサービスサイズ																																																																																																																																																																																		
竣 工	カラー、手帳版又はサービスサイズ																																																																																																																																																																																		
	⑥ 化学物質を発生する建築材料等			⑫ 火災保険																																																																																																																																																																															


特記事項	工事名称 徳島中央広域連合西消防署新築工事	図面No. TK / 02	工事種別 建築	管理建築士 程野 祐介 一級建築士 大野 登録 第338983号	設計No. —
	図面名称 特記仕様書-2	縮尺 NON	校閲 NON	校閱 担当 製図	設計年月日 2017.9

章 項目	特記事項	章 項目	特記事項	章 項目	特記事項																																																																																																																																																																																																																																																						
11章 タイル工事	<p>① 伸縮調整目地及びひび割れ誘発目地</p> <p>② セメントモルタルによる陶磁器質タイル張り</p> <p>3. 接着剤による陶磁器質タイル張り</p> <p>4. 陶磁器質タイル型枠先付け</p> <p>5. 有機質接着剤</p>	12章 木工事	<p>② 製材</p> <p>③ 造作用集成材</p> <p>④ 床張り用合板等</p> <p>⑤ 諸金物</p>	13章 屋根及びとい工事	<p>⑥ 防腐・防蟻処理</p> <p>⑦ 工法</p> <p>⑧ 接着剤</p> <p>① 一般事項</p> <p>② 長尺金属板葺き</p> <p>③ 折板葺</p> <p>④ とい</p>																																																																																																																																																																																																																																																						
<p>① 伸縮調整目地及びひび割れ誘発目地の位置は、図示の箇所及び標仕により、割付図を作成し監督員の承認を得ること。</p> <p>② 下地のひび割れ誘発目地の位置及び他部材との取合い部には、伸縮調整目地を設ける。</p> <p>③ 室内のタイル張りにおいては、入隅部、建具枠回り及び設備器具との取合い部に伸縮調整目地を設ける。</p> <table border="1"> <thead> <tr> <th>施工箇所</th> <th>形状/寸法(mm)</th> <th>吸水率による区分</th> <th>うわぐすり</th> <th>役物</th> <th>色</th> <th>再生材</th> <th>耐凍害性</th> <th>耐滑り性</th> <th>備考</th> </tr> <tr> <td></td> <td></td> <td>I類 II類 III類</td> <td>施ゆ 無ゆ</td> <td>有 無</td> <td>標準 特注</td> <td>適用</td> <td>有 無</td> <td>有 無</td> <td></td> </tr> </thead> <tbody> <tr> <td>外張床</td> <td>100×100</td> <td>0</td> <td>0 0</td> <td>0 0</td> <td>0</td> <td></td> <td>0</td> <td></td> <td></td> </tr> </tbody> </table> <p>④ 壁タイル張り工法()</p> <p>⑤ 標準的な曲がりの役物は一体成形とする。</p> <p>⑥ タイルの製造所： 評価名簿による。</p> <p>⑦ 見本焼きを(行う・行わない)。</p> <p>⑧ 試験張りを(行う・行わない)。</p> <p>⑨ 既製調合モルタルの製造所： 評価名簿による。</p> <p>⑩ 保水材の混入量は、実績等の資料を提出したうえで、監督員の承認を得ること。</p> <table border="1"> <thead> <tr> <th>施工箇所</th> <th>形状/寸法(mm)</th> <th>吸水率による区分</th> <th>うわぐすり</th> <th>役物</th> <th>色</th> <th>再生材</th> <th>耐凍害性</th> <th>耐滑り性</th> <th>備考</th> </tr> <tr> <td></td> <td></td> <td>I類 II類 III類</td> <td>施ゆ 無ゆ</td> <td>有 無</td> <td>標準 特注</td> <td>適用</td> <td>有 無</td> <td>有 無</td> <td></td> </tr> </thead> <tbody> <tr> <td></td> <td></td> <td></td> <td></td> <td></td> <td></td> <td></td> <td></td> <td></td> <td></td> </tr> </tbody> </table> <p>⑪ タイルの製造所： 評価名簿による。</p> <p>⑫ 見本焼きを(行う・行わない)。</p> <p>⑬ 試験張りを(行う・行わない)。</p> <p>⑭ 標準的な曲がりの役物は一体成形とする。</p> <table border="1"> <thead> <tr> <th>型枠先付種別</th> <th>タイルの種類</th> <th>せき板の種類</th> <th>施工箇所</th> <th>役物の使用場所</th> </tr> </thead> <tbody> <tr> <td></td> <td></td> <td></td> <td></td> <td></td> </tr> </tbody> </table> <table border="1"> <thead> <tr> <th>施工場所</th> <th>形状/寸法(mm)</th> <th>吸水率による区分</th> <th>うわぐすり</th> <th>役物</th> <th>色</th> <th>再生材</th> <th>備考</th> </tr> <tr> <td></td> <td></td> <td>I類 II類 III類</td> <td>施ゆ 無ゆ</td> <td>有 無</td> <td>標準 特注</td> <td>適用</td> <td></td> </tr> </thead> <tbody> <tr> <td></td> <td></td> <td></td> <td></td> <td></td> <td></td> <td></td> <td></td> </tr> </tbody> </table> <p>⑮ タイルの製造所： 評価名簿による。</p> <p>⑯ 見本焼きを(行う・行わない)。</p> <p>⑰ 試験張りを(行う・行わない)。</p> <p>⑱ 標準的な曲がりの役物は一体成形とする。</p> <p>⑲ ユリア樹脂等(ユリア樹脂、メラミン樹脂、フェノール樹脂、レゾルシノール樹脂又はホルムアルデヒド・系防腐剤)を用いた接着剤のホルムアルデヒドの発散量は、F☆☆☆☆とする。</p> <p>ただし、正当な理由により確保が困難である場合等、ホルムアルデヒドの発散量が、F☆☆☆☆の接着剤を使用できない場合には、監督員と協議するものとし、監督員の承認を得るものとする。</p>		施工箇所	形状/寸法(mm)	吸水率による区分	うわぐすり	役物	色	再生材	耐凍害性	耐滑り性	備考			I類 II類 III類	施ゆ 無ゆ	有 無	標準 特注	適用	有 無	有 無		外張床	100×100	0	0 0	0 0	0		0			施工箇所	形状/寸法(mm)	吸水率による区分	うわぐすり	役物	色	再生材	耐凍害性	耐滑り性	備考			I類 II類 III類	施ゆ 無ゆ	有 無	標準 特注	適用	有 無	有 無												型枠先付種別	タイルの種類	せき板の種類	施工箇所	役物の使用場所						施工場所	形状/寸法(mm)	吸水率による区分	うわぐすり	役物	色	再生材	備考			I類 II類 III類	施ゆ 無ゆ	有 無	標準 特注	適用										<p>① 製材の日本農林規格)による下地用針葉樹製材</p> <table border="1"> <thead> <tr> <th>施工箇所</th> <th>樹種</th> <th>寸法(mm)</th> <th>等級</th> <th>形状</th> <th>含水率</th> <th>腐敗材等の適用</th> </tr> </thead> <tbody> <tr> <td></td> <td></td> <td></td> <td></td> <td></td> <td></td> <td></td> </tr> </tbody> </table> <p>② 製材の日本農林規格)による造作用針葉樹製材</p> <table border="1"> <thead> <tr> <th>施工箇所</th> <th>樹種</th> <th>寸法(mm)</th> <th>等級</th> <th>形状</th> <th>含水率</th> <th>腐敗材等の適用</th> </tr> </thead> <tbody> <tr> <td></td> <td></td> <td></td> <td></td> <td></td> <td></td> <td></td> </tr> </tbody> </table> <p>③ 製材の日本農林規格)による広葉樹製材</p> <table border="1"> <thead> <tr> <th>施工箇所</th> <th>樹種</th> <th>寸法(mm)</th> <th>等級</th> <th>形状</th> <th>含水率</th> <th>腐敗材等の適用</th> </tr> </thead> <tbody> <tr> <td></td> <td></td> <td></td> <td></td> <td></td> <td></td> <td></td> </tr> </tbody> </table> <p>④ 製材の日本農林規格)以外の製材</p> <table border="1"> <thead> <tr> <th>施工箇所</th> <th>樹種</th> <th>寸法(mm)</th> <th>造作材の材面の品質</th> <th>防虫処理</th> <th>難燃処理</th> <th>含水率</th> <th>腐敗材等の適用</th> </tr> <tr> <td></td> <td></td> <td></td> <td>() 造作材の場合 (A種・B種)</td> <td>・適用する ・適用しない</td> <td>・適用する ・適用しない</td> <td></td> <td></td> </tr> </thead> <tbody> <tr> <td></td> <td></td> <td></td> <td></td> <td></td> <td></td> <td></td> <td></td> </tr> </tbody> </table> <p>⑤ 集成材の日本農林規格)による造作用集成材</p> <p>ホルムアルデヒドの発散量は、F☆☆☆☆とする。</p> <p>ただし、正当な理由により確保が困難である場合等、ホルムアルデヒドの発散量が、F☆☆☆☆の造作用集成材を使用できない場合には、監督員と協議するものとし、監督員の承認を得るものとする。</p> <table border="1"> <thead> <tr> <th>施工箇所</th> <th>樹種</th> <th>寸法(mm)</th> <th>見付け材面の等級</th> <th>備考</th> </tr> </thead> <tbody> <tr> <td>船設置</td> <td>ナラ</td> <td>図示</td> <td>Ⅰ級</td> <td></td> </tr> </tbody> </table> <p>⑥ 普通合板</p> <p>ホルムアルデヒドの発散量は、F☆☆☆☆とする。</p> <p>ただし、正当な理由により確保が困難である場合等、ホルムアルデヒドの発散量が、F☆☆☆☆の普通合板を使用できない場合には、監督員と協議するものとし、監督員の承認を得るものとする。</p> <table border="1"> <thead> <tr> <th>施工箇所</th> <th>厚さ(mm)</th> <th>表板の樹種名</th> <th>接着の程度</th> <th>板面の品質</th> <th>防虫処理</th> <th>難燃処理</th> <th>防火処理</th> <th>備考</th> </tr> </thead> <tbody> <tr> <td>図示</td> <td>9.0</td> <td>ラワン</td> <td>Ⅰ類</td> <td>Ⅱ等</td> <td></td> <td></td> <td></td> <td></td> </tr> </tbody> </table> <p>⑦ 構造用合板</p> <p>ホルムアルデヒドの発散量は、F☆☆☆☆とする。</p> <p>ただし、正当な理由により確保が困難である場合等、ホルムアルデヒドの発散量が、F☆☆☆☆の構造用合板を使用できない場合には、監督員と協議するものとし、監督員の承認を得るものとする。</p> <table border="1"> <thead> <tr> <th>施工箇所</th> <th>厚さ(mm)</th> <th>表板の樹種名</th> <th>接着の程度</th> <th>板面の品質</th> <th>防虫処理</th> <th>難燃処理</th> <th>防火処理</th> <th>備考</th> </tr> </thead> <tbody> <tr> <td>図示</td> <td>12.0</td> <td>杉</td> <td>Ⅰ類</td> <td>C-D</td> <td></td> <td></td> <td></td> <td></td> </tr> </tbody> </table> <p>⑧ パーティクルボード</p> <p>ホルムアルデヒドの発散量は、F☆☆☆☆とする。</p> <p>ただし、正当な理由により確保が困難である場合等、ホルムアルデヒドの発散量が、F☆☆☆☆のパーティクルボードを使用できない場合には、監督員と協議するものとし、監督員の承認を得るものとする。</p> <table border="1"> <thead> <tr> <th>施工箇所</th> <th>厚さ(mm)</th> <th>表表面の状態による区分</th> <th>曲げ強さによる区分</th> <th>接着剤による区分</th> <th>難燃性による区分</th> <th>備考</th> </tr> </thead> <tbody> <tr> <td>図示</td> <td>20.0</td> <td></td> <td></td> <td>M</td> <td></td> <td></td> </tr> </tbody> </table> <p>⑨ 構造用パネル</p> <p>ホルムアルデヒドの発散量は、F☆☆☆☆とする。</p> <p>ただし、正当な理由により確保が困難である場合等、ホルムアルデヒドの発散量が、F☆☆☆☆の構造用パネルを使用できない場合には、監督員と協議するものとし、監督員の承認を得るものとする。</p> <table border="1"> <thead> <tr> <th>施工箇所</th> <th>厚さ(mm)</th> <th>等級</th> <th>備考</th> </tr> </thead> <tbody> <tr> <td></td> <td></td> <td></td> <td></td> </tr> </tbody> </table> <p>⑩ 下地材及び造作材</p> <p>の釘は、JIS A 5508の規格品とする。</p> <p>⑪ 木ねじはJIS B 1112(十字穴付き木ねじ)又はJIS B 1135の規格品とする。</p> <p>⑫ かつがい、座金、箱金物、短ざく金物等は図示により、図示のもの以外は標仕によるが、補助として、日本建築学会建築工事標準仕様書を適用する。</p>		施工箇所	樹種	寸法(mm)	等級	形状	含水率	腐敗材等の適用								施工箇所	樹種	寸法(mm)	等級	形状	含水率	腐敗材等の適用								施工箇所	樹種	寸法(mm)	等級	形状	含水率	腐敗材等の適用								施工箇所	樹種	寸法(mm)	造作材の材面の品質	防虫処理	難燃処理	含水率	腐敗材等の適用				() 造作材の場合 (A種・B種)	・適用する ・適用しない	・適用する ・適用しない											施工箇所	樹種	寸法(mm)	見付け材面の等級	備考	船設置	ナラ	図示	Ⅰ級		施工箇所	厚さ(mm)	表板の樹種名	接着の程度	板面の品質	防虫処理	難燃処理	防火処理	備考	図示	9.0	ラワン	Ⅰ類	Ⅱ等					施工箇所	厚さ(mm)	表板の樹種名	接着の程度	板面の品質	防虫処理	難燃処理	防火処理	備考	図示	12.0	杉	Ⅰ類	C-D					施工箇所	厚さ(mm)	表表面の状態による区分	曲げ強さによる区分	接着剤による区分	難燃性による区分	備考	図示	20.0			M			施工箇所	厚さ(mm)	等級	備考					<p>① 防腐処理に用いる木材保存剤は人体への安全性及び環境について配慮した表面処理用木材保存剤((社)・日本木材保存協会認定薬剤等とする。)とし、2回塗りとする。</p> <p>② 防腐処理は、(社)日本木材保存協会及び(社)日本しるあり対策協会の認定品とし、2回塗り又は吹き付け・とし、次の表の箇所及び部分に行うものとする。</p> <table border="1"> <thead> <tr> <th colspan="2">防腐処理の施工箇所及び施工部分の名称</th> <th>塗り面</th> </tr> </thead> <tbody> <tr> <td>土台、火打土台、大引き、1階根太受け、大引き・根太受け床束等</td> <td></td> <td>全面</td> </tr> <tr> <td>大壁造りの土台上端より、1m以内の部分にある柱、欄柱、筋違、窓台等</td> <td></td> <td>全面</td> </tr> <tr> <td>真壁造りの土台上端より、30cm以内の部分にある柱、欄柱、筋違等</td> <td></td> <td>全面</td> </tr> <tr> <td>土台上端より、1m以内の部分にあるモルタル塗ラスタ張り下地板</td> <td></td> <td>全面</td> </tr> <tr> <td>1階窓台等</td> <td></td> <td>全面</td> </tr> </tbody> </table> <p>③ 木材の防腐・防蟻処理は工場において(加圧処理法・拡散処理法・浸漬処理法)により行い、十分乾燥した後に現場へ搬入すること。</p> <p>ただし、現場における加工が生じた場合には、加工した箇所に対し、現場にて木材保存剤を塗布することとする。</p> <p>また、工場で処理した木材を使用する場合は、次によること。</p> <p>①各種製材の「日本農林規格」の保存処理のK2からK4までの区分によるものを使用する。</p> <p>②JIS A 9108(土台用加圧式防腐処理木材)によるものを使用する。</p> <p>③人体への安全性及び環境への影響について配慮され、かつ、JIS K 1570(木防腐剤)又は日本木材保存協会規格による加圧注入用木材防腐剤を用いて、JIS A 9002(木材の加圧式保存処理方法)による加圧式保存処理を行ったものを使用する。</p> <p>④防腐・防蟻に有効な薬剤が混入された接着剤を使用する場合等は、特記による。</p> <p>⑤認証木材建材(AQマーク表示品)として認証された保存処理材を使用する。</p> <p>⑥ 木材保存(防腐・防蟻処理)剤は監督員の承認するものとする。</p> <p>⑦ 継手、仕口、取付け方法等は図示により、図示のもの以外は標仕によるが、補助として日本建築学会建築工事標準仕様書を適用する。</p> <p>⑧ ホルムアルデヒド水溶液を用いた建具用でん粉系接着剤、ユリア樹脂等(ユリア樹脂、メラミン樹脂、フェノール樹脂、レゾルシノール樹脂又はホルムアルデヒド系防腐剤)を用いた接着剤のホルムアルデヒドの発散量は、F☆☆☆☆とする。</p> <p>ただし、正当な理由により確保が困難である場合等、ホルムアルデヒドの発散量が、F☆☆☆☆の接着剤を使用できない場合には、監督員と協議するものとし、監督員の承認を得るものとする。</p>		防腐処理の施工箇所及び施工部分の名称		塗り面	土台、火打土台、大引き、1階根太受け、大引き・根太受け床束等		全面	大壁造りの土台上端より、1m以内の部分にある柱、欄柱、筋違、窓台等		全面	真壁造りの土台上端より、30cm以内の部分にある柱、欄柱、筋違等		全面	土台上端より、1m以内の部分にあるモルタル塗ラスタ張り下地板		全面	1階窓台等		全面
施工箇所	形状/寸法(mm)	吸水率による区分	うわぐすり	役物	色	再生材	耐凍害性	耐滑り性	備考																																																																																																																																																																																																																																																		
		I類 II類 III類	施ゆ 無ゆ	有 無	標準 特注	適用	有 無	有 無																																																																																																																																																																																																																																																			
外張床	100×100	0	0 0	0 0	0		0																																																																																																																																																																																																																																																				
施工箇所	形状/寸法(mm)	吸水率による区分	うわぐすり	役物	色	再生材	耐凍害性	耐滑り性	備考																																																																																																																																																																																																																																																		
		I類 II類 III類	施ゆ 無ゆ	有 無	標準 特注	適用	有 無	有 無																																																																																																																																																																																																																																																			
型枠先付種別	タイルの種類	せき板の種類	施工箇所	役物の使用場所																																																																																																																																																																																																																																																							
施工場所	形状/寸法(mm)	吸水率による区分	うわぐすり	役物	色	再生材	備考																																																																																																																																																																																																																																																				
		I類 II類 III類	施ゆ 無ゆ	有 無	標準 特注	適用																																																																																																																																																																																																																																																					
施工箇所	樹種	寸法(mm)	等級	形状	含水率	腐敗材等の適用																																																																																																																																																																																																																																																					
施工箇所	樹種	寸法(mm)	等級	形状	含水率	腐敗材等の適用																																																																																																																																																																																																																																																					
施工箇所	樹種	寸法(mm)	等級	形状	含水率	腐敗材等の適用																																																																																																																																																																																																																																																					
施工箇所	樹種	寸法(mm)	造作材の材面の品質	防虫処理	難燃処理	含水率	腐敗材等の適用																																																																																																																																																																																																																																																				
			() 造作材の場合 (A種・B種)	・適用する ・適用しない	・適用する ・適用しない																																																																																																																																																																																																																																																						
施工箇所	樹種	寸法(mm)	見付け材面の等級	備考																																																																																																																																																																																																																																																							
船設置	ナラ	図示	Ⅰ級																																																																																																																																																																																																																																																								
施工箇所	厚さ(mm)	表板の樹種名	接着の程度	板面の品質	防虫処理	難燃処理	防火処理	備考																																																																																																																																																																																																																																																			
図示	9.0	ラワン	Ⅰ類	Ⅱ等																																																																																																																																																																																																																																																							
施工箇所	厚さ(mm)	表板の樹種名	接着の程度	板面の品質	防虫処理	難燃処理	防火処理	備考																																																																																																																																																																																																																																																			
図示	12.0	杉	Ⅰ類	C-D																																																																																																																																																																																																																																																							
施工箇所	厚さ(mm)	表表面の状態による区分	曲げ強さによる区分	接着剤による区分	難燃性による区分	備考																																																																																																																																																																																																																																																					
図示	20.0			M																																																																																																																																																																																																																																																							
施工箇所	厚さ(mm)	等級	備考																																																																																																																																																																																																																																																								
防腐処理の施工箇所及び施工部分の名称		塗り面																																																																																																																																																																																																																																																									
土台、火打土台、大引き、1階根太受け、大引き・根太受け床束等		全面																																																																																																																																																																																																																																																									
大壁造りの土台上端より、1m以内の部分にある柱、欄柱、筋違、窓台等		全面																																																																																																																																																																																																																																																									
真壁造りの土台上端より、30cm以内の部分にある柱、欄柱、筋違等		全面																																																																																																																																																																																																																																																									
土台上端より、1m以内の部分にあるモルタル塗ラスタ張り下地板		全面																																																																																																																																																																																																																																																									
1階窓台等		全面																																																																																																																																																																																																																																																									

特記事項	工事名称	図面No.	工事種別	管理建築士	設計No.
	徳島中央広域連合西消防署新築工事	TK / 06	建築	程野 祐介	-
	図面名称	縮尺	NON	一級建築士 大臣登録 第338983号	設計年月日
	特記仕様書-6	阿波設計事務所 四国支店		校閲	2017.9
		阿波設計事務所 徳島県知事登録 第41036号		担当	
				製図	

14章 金属工事	① 一般事項	<p>◎製品の取付に当たっては、受材の有無並びにアンカーの長さ、径及び本数等について、十分耐力のある工法を選択し、監督員の承諾を得ること。</p> <p>◎あと施工アンカーの引抜き耐力の確認試験を(行)・行わない。 設計用引張強度は、()Nとする。</p> <p>◎ステンレス</p> <table border="1"> <thead> <tr> <th>種 類</th> <th>表面仕上げの種類</th> <th>施 工 箇 所</th> </tr> </thead> <tbody> <tr> <td>SUS 304</td> <td>HL</td> <td>全般</td> </tr> <tr> <td>SUS 304</td> <td>サンドブラスト処理仕上げ</td> <td>箱文字サイン</td> </tr> </tbody> </table> <p>◎アルミニウム及びアルミニウム合金</p> <table border="1"> <thead> <tr> <th>表面処理の種類</th> <th>被覆又は複合被覆の種類・着色方法・色合等</th> <th>表面処理の試験方法</th> <th>施 工 箇 所</th> </tr> </thead> <tbody> <tr> <td>B-1</td> <td>B：二次電解着色・無着色</td> <td></td> <td>図示</td> </tr> <tr> <td>B-2</td> <td>B：二次電解着色・アノカ-</td> <td></td> <td>図示</td> </tr> </tbody> </table> <p>◎鉄鋼の垂鉛めっき</p> <table border="1"> <thead> <tr> <th>種別</th> <th>表面処理方法</th> <th>めっきの種類</th> <th>記号又は等級</th> <th>施工箇所</th> </tr> </thead> <tbody> <tr> <td>A種</td> <td>溶融垂鉛めっき</td> <td>2種</td> <td>HDZ55</td> <td>外部</td> </tr> <tr> <td>F種</td> <td>電気垂鉛めっき</td> <td>-</td> <td>3級</td> <td>内部</td> </tr> </tbody> </table> <p>◎垂鉛めっきの試験は(行)・(行わない)、試験方法()</p>	種 類	表面仕上げの種類	施 工 箇 所	SUS 304	HL	全般	SUS 304	サンドブラスト処理仕上げ	箱文字サイン	表面処理の種類	被覆又は複合被覆の種類・着色方法・色合等	表面処理の試験方法	施 工 箇 所	B-1	B：二次電解着色・無着色		図示	B-2	B：二次電解着色・アノカ-		図示	種別	表面処理方法	めっきの種類	記号又は等級	施工箇所	A種	溶融垂鉛めっき	2種	HDZ55	外部	F種	電気垂鉛めっき	-	3級	内部	15章 左官工事	⑤ 仕上げ塗材仕上げ	<p>◎仕上げ塗材は、JIS A 6909(建築用仕上げ塗材)による。なお、下塗材、主材及び上塗材は、同一製造所の製品とする。</p> <table border="1"> <thead> <tr> <th>種 類</th> <th>呼び名</th> <th>上塗材</th> <th>仕上げの形状</th> <th>耐候性</th> <th>工 法</th> <th>防火認定</th> <th>下地仕上</th> <th>下地調整</th> </tr> </thead> <tbody> <tr> <td>複層仕上</td> <td>CE</td> <td>水系アクリル</td> <td>ゆず肌</td> <td>耐候形3種</td> <td>ローラー</td> <td>不燃</td> <td>RC (B種)</td> <td>C-1</td> </tr> <tr> <td>防水形複層塗材</td> <td>E</td> <td>水系アクリル</td> <td>ゆず肌</td> <td></td> <td>ローラー</td> <td></td> <td>RC (B種)</td> <td>C-1</td> </tr> </tbody> </table> <p>◎建物内部に使用するコリア樹脂等(コリア樹脂、メラミン樹脂、フェノール樹脂、レゾルシノール樹脂又はホルムアルデヒド系防腐剤)を用いた塗料のホルムアルデヒドの発散量は、(「☆☆☆☆」・「☆☆☆☆」)とする。</p> <p>◎下地処理として内壁ALCパネルの目地の形状は、()とする。</p> <p>◎所要量等の確認は、(標準 表15.5.4、単位面積当たりの使用量)による。</p> <p>◎ロックワールは、JIS A 9504により建築基準法に基づき不燃材料の指定又は認定を受けたものとする。ロックワールのホルムアルデヒド放散量は、(「☆☆☆☆」・「☆☆☆☆」)とする。</p> <p>◎接着剤のホルムアルデヒド放散量は、「☆☆☆☆」とする。ただし、正当な理由により確保が困難である場合等、ホルムアルデヒドの発散量が、「☆☆☆☆」の接着剤を使用できない場合は、監督員と協議するものとし、監督員の承諾を得るものとする。</p> <p>◎吹付厚さ (図示)</p> <p>◎吹付完了後、施工者の施工管理担当者は、厚さ及びかさ比重の検査を行い、合格後、防火材料の認定マークを1面2か所以上貼り付けること。</p>	種 類	呼び名	上塗材	仕上げの形状	耐候性	工 法	防火認定	下地仕上	下地調整	複層仕上	CE	水系アクリル	ゆず肌	耐候形3種	ローラー	不燃	RC (B種)	C-1	防水形複層塗材	E	水系アクリル	ゆず肌		ローラー		RC (B種)	C-1	16章 左官工事	⑦ 建具用金物	<p>◎金物の種類及び見え掛り部の材質は、(標準 表16.8.1)による。</p> <p>◎既製又はこれに準ずる建具の建具金物は、建具製作所の仕様による。</p> <p>◎樹脂製建具に使用する丁香は標準表16.8.3による。</p> <p>◎握り玉及びレバーハンドル、押板類、クレセント等の取付け位置は図示による。</p> <p>◎マスターキーは、製作する(3 組)。</p> <table border="1"> <thead> <tr> <th>設置場所</th> <th>壁面および目</th> </tr> </thead> <tbody> <tr> <td>駆動方式</td> <td>電気式</td> </tr> <tr> <td>センサー</td> <td>無目センサー(感知範囲をドアより30cmにて設定できること)、フットスイッチ</td> </tr> <tr> <td>ドア閉鎖装置の種類</td> <td></td> </tr> <tr> <td>ドア閉鎖方式</td> <td>片引き、引き分け</td> </tr> </tbody> </table> <p>◎身障者仕様：-</p> <p>◎製作所： 評価名簿による。</p> <table border="1"> <thead> <tr> <th>設置場所</th> <th>図示</th> </tr> </thead> <tbody> <tr> <td>適用戸の総質量(kg)</td> <td>標準仕様書による</td> </tr> <tr> <td>手動開き力(N)</td> <td></td> </tr> <tr> <td>手動閉じ力(N)</td> <td></td> </tr> <tr> <td>閉じ速度の調整</td> <td></td> </tr> <tr> <td>制動距離</td> <td></td> </tr> <tr> <td>閉鎖後戻り</td> <td></td> </tr> <tr> <td>耐衝撃性</td> <td></td> </tr> </tbody> </table>	設置場所	壁面および目	駆動方式	電気式	センサー	無目センサー(感知範囲をドアより30cmにて設定できること)、フットスイッチ	ドア閉鎖装置の種類		ドア閉鎖方式	片引き、引き分け	設置場所	図示	適用戸の総質量(kg)	標準仕様書による	手動開き力(N)		手動閉じ力(N)		閉じ速度の調整		制動距離		閉鎖後戻り		耐衝撃性		16章 左官工事	⑧ 自動ドア開閉装置		16章 左官工事	⑧ 自動ドア開閉装置	
	種 類	表面仕上げの種類	施 工 箇 所																																																																																																				
	SUS 304	HL	全般																																																																																																				
	SUS 304	サンドブラスト処理仕上げ	箱文字サイン																																																																																																				
表面処理の種類	被覆又は複合被覆の種類・着色方法・色合等	表面処理の試験方法	施 工 箇 所																																																																																																				
B-1	B：二次電解着色・無着色		図示																																																																																																				
B-2	B：二次電解着色・アノカ-		図示																																																																																																				
種別	表面処理方法	めっきの種類	記号又は等級	施工箇所																																																																																																			
A種	溶融垂鉛めっき	2種	HDZ55	外部																																																																																																			
F種	電気垂鉛めっき	-	3級	内部																																																																																																			
種 類	呼び名	上塗材	仕上げの形状	耐候性	工 法	防火認定	下地仕上	下地調整																																																																																															
複層仕上	CE	水系アクリル	ゆず肌	耐候形3種	ローラー	不燃	RC (B種)	C-1																																																																																															
防水形複層塗材	E	水系アクリル	ゆず肌		ローラー		RC (B種)	C-1																																																																																															
設置場所	壁面および目																																																																																																						
駆動方式	電気式																																																																																																						
センサー	無目センサー(感知範囲をドアより30cmにて設定できること)、フットスイッチ																																																																																																						
ドア閉鎖装置の種類																																																																																																							
ドア閉鎖方式	片引き、引き分け																																																																																																						
設置場所	図示																																																																																																						
適用戸の総質量(kg)	標準仕様書による																																																																																																						
手動開き力(N)																																																																																																							
手動閉じ力(N)																																																																																																							
閉じ速度の調整																																																																																																							
制動距離																																																																																																							
閉鎖後戻り																																																																																																							
耐衝撃性																																																																																																							
⑨ 自閉式上吊り引戸装置		⑨ 自閉式上吊り引戸装置																																																																																																					
⑩ 重量シャッター		⑩ 重量シャッター																																																																																																					
11. 軽量シャッター		11. 軽量シャッター																																																																																																					

特記事項	工事名称 徳島中央広域連合西消防署新築工事	図面No. TK / 07	工事種別 建築	管理建築士 一級建築士 校閱	程野 祐介 大臣登録 第338983号	設計No. -
	図面名称 特記仕様書-7	縮尺 NON		校閱	担当	設計年月日 2017.9
					製図	

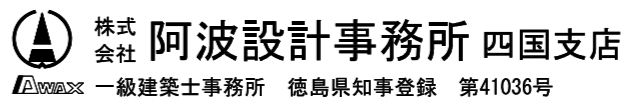

章 項 目	特 記 事 項	章 項 目	特 記 事 項	章 項 目	特 記 事 項																																																			
20章 ユニット及その他の工事	<p>⑫ 流し台ユニット</p> <table border="1"> <thead> <tr> <th rowspan="2">材種</th> <th colspan="3">寸法</th> <th rowspan="2">備 考</th> </tr> <tr> <th>W</th> <th>D</th> <th>H</th> </tr> </thead> <tbody> <tr> <td>システムキッチン</td> <td>3600</td> <td>650</td> <td>2500</td> <td>設置場所：厨房</td> </tr> <tr> <td>ミニキッチン</td> <td>1200</td> <td>500</td> <td>1900</td> <td>設置場所：給湯室</td> </tr> </tbody> </table> <p>◎詳細は部分詳細図による。</p> <p>13. フェンス</p> <p>フェンスの種類 ・ビニル被覆エキスパンドフェンス ・樹脂塗装メッシュフェンス ・鋼管フェンス ・アルミフェンス</p> <p>高さ：図示</p> <p>◎詳細は外構詳細図による。</p> <p>⑭ 洗面カウンター</p> <p>材種 ・メラミン樹脂化粧板張り(心材：集成材) ○人工大理石 奥行 ・約450 ○約600</p> <p>◎詳細は部分詳細図による。</p> <p>15. 既製家具</p> <p>◎合板、MDF及びパーティクルボードのホルムアルデヒドの発散量は、F☆☆☆☆とする。 ただし、正当な理由により確保が困難である場合等、ホルムアルデヒドの発散量が、F☆☆☆☆の合板、MDF及びパーティクルボードを使用できない場合には、監督員と協議するものとし、監督員の承諾を得るものとする。</p>	材種	寸法			備 考	W	D	H	システムキッチン	3600	650	2500	設置場所：厨房	ミニキッチン	1200	500	1900	設置場所：給湯室	22章 舗装工事	<p>① 路床</p> <p>◎盛土材料(Ⅱ種)</p> <p>◎六価クロム溶出試験は(行う ・ 行わない)、 行った場合、土壤環境基準以下であることを確認すると共に、試験結果(計量証明書)を監督員に提出するものとする。 六価クロム溶出試験は、「セメント及びセメント系固化材の地盤改良への使用及び改良土の再利用に関する当面の措置」(平成12.3.31 建設第259号)の「六価クロム溶出試験実施要領(案)」により実施する。 土質条件、施工条件等により試験方法、換体数に変更が生じた場合、試験の結果、六価クロムの溶出量が土壤環境基準を超えた場合等は、監督員と協議するものとする。</p> <p>◎ジオテキスタイルを(使用する ・ 使用しない)、</p> <p>◎路床土の支持力比(CBR)試験は(行う)(乱した土 / 乱さない土) ・ 行わない)</p> <p>◎路床締固め度試験は(行う) ・ 行わない)。目標CBRは(6)以上とする。 *修正CBR試験で確認すること。</p> <p>◎砂の粒度試験は(行う) (行わない)、</p> <p>◎路盤材料(RC-40)、車道部の厚さは(図示)mm</p> <p>◎締固め試験は(行う) ・ 行わない)、</p> <table border="1"> <thead> <tr> <th>舗装の種類</th> <th>部 位</th> <th>舗装の厚さ(mm)</th> </tr> </thead> <tbody> <tr> <td>アスファルト</td> <td>図示</td> <td>50</td> </tr> </tbody> </table> <p>◎再生加熱アスファルト混合物を(使用する) ・ (しない)、</p> <table border="1"> <thead> <tr> <th>種 別</th> <th>表層、基層の別</th> <th>種 類</th> <th>備 考</th> </tr> </thead> <tbody> <tr> <td>加熱アスファルト混合物</td> <td></td> <td></td> <td></td> </tr> <tr> <td>再生加熱アスファルト混合物</td> <td>表層</td> <td>密粒度アスファルト混合物(13)</td> <td></td> </tr> </tbody> </table> <p>◎シールコートは(行う) (行わない)、</p> <p>◎アスファルト混合物の抽出試験は(行う) (行わない)、</p> <p>◎舗装の平坦性は、通行の支障となる水たまりを生じない程度とする。</p> <p>◎地域は(一般地域)、寒冷地域)とする。</p> <p>◎設計基準強度(24 N/mm²)、スランプ(8)、粗骨材の最大寸法(20)</p> <p>◎表面の仕上げ(平坦仕上げ)</p> <table border="1"> <thead> <tr> <th>舗装の種類</th> <th>部 位</th> <th>舗装の厚さ(mm)</th> </tr> </thead> <tbody> <tr> <td>車道用</td> <td>図示</td> <td>150</td> </tr> </tbody> </table> <p>◎目地材は注入の場合(低弾性タイプ) ・ (高弾性タイプ)による。</p> <p>◎目地</p> <table border="1"> <thead> <tr> <th>部 位</th> <th>目地の種類</th> <th>目地の間隔</th> </tr> </thead> <tbody> <tr> <td>道路</td> <td>縦仕 表22.5.4による</td> <td>横仕 表22.5.4による</td> </tr> </tbody> </table> <p>◎溶接金網は使用(する) ・ (しない)、</p> <p>◎コンクリート版の厚さは、型枠据付後、水系又はレベルにより測定する。</p> <p>◎舗装の平坦性は、通行の支障となる水たまりを生じない程度とする。</p> <p>◎厚さ(図示)</p> <p>◎間粒度アスファルト混合物の抽出試験は(行う) ・ (行わない)、</p> <p>◎舗装の平坦性は、著しい不陸がないものとする。</p> <p>◎路面標示位置、間隔は図示による。</p> <p>◎材料：種類(1種)、色(白)、塗布幅(150)、塗布厚さ(1.5)</p> <p>◎舗装版切断に伴い発生する排水は汚泥に該当するため、関係法令等に基づき適正に処理すること。</p> <p>◎使用土について スラグ骨材：阿波スラグ 会 社 名：中央広域環境施設組合 中央広域環境センター 所 在 地：徳島県阿波市吉野町西条字藤原70番地1 Tel：088-637-7127 攪拌目安：配合率は、10%～20% 程度とする。 運搬距離：15 kmを見込んでいる。 単価：材料無償</p> <p>搬入土：砂質土 会 社 名：㈲大塚クリーンリネス 所 在 地：徳島県阿波市阿波町北正広176-2 Tel：0883-35-4466 運搬距離：6 kmを見込んでいる。 単価：材料無償</p> <p>② 路盤</p> <p>③ アスファルト舗装</p> <p>④ コンクリート舗装</p> <p>⑤ 透水性アスファルト舗装</p> <p>⑥ 区画線</p> <p>⑦ 排水の処理</p> <p>⑧ その他</p>	舗装の種類	部 位	舗装の厚さ(mm)	アスファルト	図示	50	種 別	表層、基層の別	種 類	備 考	加熱アスファルト混合物				再生加熱アスファルト混合物	表層	密粒度アスファルト混合物(13)		舗装の種類	部 位	舗装の厚さ(mm)	車道用	図示	150	部 位	目地の種類	目地の間隔	道路	縦仕 表22.5.4による	横仕 表22.5.4による	23章 植栽工事	<p>① 一般事項</p> <p>◎土壤の水素イオン濃度指数(pH)の試験は(行う) (行わない)、</p> <p>◎土壤の電気伝導度(EC)等の試験は(行う) (行わない)、</p> <p>◎植栽基礎整備工法は(A ・ B ・ C ・ ①)種とする。</p> <p>◎土壤改良材は(適用する) ・ (適用しない)、</p> <p>材料(バーク堆肥) 使用量(50l/m²)</p> <p>◎有効土層の面積及び厚さは図示による。</p> <p>◎排水設備は(暗渠 ・ 開渠 ・ 排水層 ・ 縦穴排水)を設ける。</p> <p>◎樹木の樹種、寸法、株立数及び刈込みものは図示による。</p> <p>◎植え込み用土は(現場発生土 ・ 客土)とする。 客土は(土壤改良材バーク堆肥 50kg/m²)とする。</p> <p>◎支柱丸太及び添え木丸太は、加圧式防腐処理丸太(ACQ処理)とする。</p> <p>◎支柱の形式は(添え柱形 ・ 鳥居形 ・ ハツ掛け形 ・ 布掛け形 ・ ワイヤ掛け形 ・ 地下埋設形)とする。</p> <p>◎幹巻き用材料は、(幹巻き用テープ ・ わら及びこも)とする。</p> <p>◎新植樹木の枯補償期間は、引渡の日から(1 年)とする。</p> <p>◎移植樹木の枯損処置期間は、引渡の日から(1 年)とする。</p> <p>④ 芝張り、吹付けは種及び地被類</p> <p>◎芝張り ・芝の種類は(コウライ芝 ・ 野芝)とし、工法は(目地張り ・ ベタ張)とする。 ・客土は()とする。</p> <p>◎吹付けは種 ・吹付け面の土性及び硬度の測定は(行う) (行わない)、 ・種子の種類は()とする。 ・被覆養生は(行う) (行わない)、 ・養生剤の散布量は0.8～1.0L/m²とし、全面散布する。</p> <p>◎枯補償期間は、引渡の日から(年)とする。</p> <p>5. 屋上緑化</p> <p>◎屋上緑化システム ・土壌層の厚さは図示による。 ・保水・排水層は(軽量骨材(層の厚さ：) ・ 板状成型品)とする。 ・植込み用土は、(改良土 ・ 人工軽量土)とする。 ・樹木、芝及び地被類の樹種、寸法、株立数、刈込みものは図示による。</p> <p>◎屋上緑化軽量システム ・樹木、芝及び地被類の樹種、寸法、株立数、刈込みものは図示による。</p> <p>◎工法は、建築基準法に基づき定まる風圧力に対応した工法を施工計画書として提出する。</p> <p>◎支柱の設置及び形式は図示による。</p> <p>◎かん水装置は(設置し、工事区分は図示による) ・ (設置しない)</p> <p>◎新植樹木の枯補償期間は、引渡の日から(年)とする。</p> <p>◎枯補償期間は、引渡の日から(年)とする。</p>			
材種	寸法			備 考																																																				
	W	D	H																																																					
システムキッチン	3600	650	2500	設置場所：厨房																																																				
ミニキッチン	1200	500	1900	設置場所：給湯室																																																				
舗装の種類	部 位	舗装の厚さ(mm)																																																						
アスファルト	図示	50																																																						
種 別	表層、基層の別	種 類	備 考																																																					
加熱アスファルト混合物																																																								
再生加熱アスファルト混合物	表層	密粒度アスファルト混合物(13)																																																						
舗装の種類	部 位	舗装の厚さ(mm)																																																						
車道用	図示	150																																																						
部 位	目地の種類	目地の間隔																																																						
道路	縦仕 表22.5.4による	横仕 表22.5.4による																																																						
21章 排水工事	<p>① 排水管</p> <p>◎排水管材料</p> <table border="1"> <thead> <tr> <th>材種</th> <th>管の種類</th> <th>呼び径</th> <th>備考</th> </tr> </thead> <tbody> <tr> <td>硬質ポリ塩化ビニル管</td> <td>VP</td> <td>75、100、150</td> <td></td> </tr> </tbody> </table> <p>◎制塊の形状：図示</p> <p>◎排水マスの種類：現場打ち ふたの種類：スチール製グレーチング</p> <p>◎グレーチング</p> <table border="1"> <thead> <tr> <th>材質</th> <th>用途</th> <th>適用荷重</th> <th>メノ・ベンチ</th> <th>垂釣めつき付着量</th> <th>上面形状</th> <th>備考</th> </tr> </thead> <tbody> <tr> <td>スチール製</td> <td>継断用</td> <td>T-25</td> <td>細目</td> <td></td> <td>平形</td> <td></td> </tr> <tr> <td>スチール製</td> <td>敷ふた用</td> <td>T-25</td> <td>普通目</td> <td></td> <td>平形</td> <td></td> </tr> </tbody> </table> <p>・製造所：評価名簿による</p> <p>◎鋼鉄製マンホールふた</p> <table border="1"> <thead> <tr> <th>名称</th> <th>種類</th> <th>適用荷重</th> <th>備考</th> </tr> </thead> <tbody> <tr> <td>鋼鉄製マンホールふた</td> <td>密閉式</td> <td>T-25</td> <td></td> </tr> <tr> <td>鋼鉄製化粧マンホールふた</td> <td>密閉式</td> <td>T-6</td> <td></td> </tr> </tbody> </table> <p>・製造所：評価名簿による</p> <p>◎砂の粒度試験は、(行う) (行わない)</p> <p>③ 街きよ、緑石、側溝</p> <p>◎地業材料： RC-40 厚さ： 図示</p> <p>◎砂利地業の厚さは、()mmとする。</p> <p>◎コンクリート設計基準強度等： 18 N/mm²、スランプ= 15 cm</p> <p>◎街きよ、緑石及び側溝</p> <table border="1"> <thead> <tr> <th>名称</th> <th>形状</th> <th>寸法</th> <th>備考</th> </tr> </thead> <tbody> <tr> <td>緑石</td> <td>図示</td> <td>図示</td> <td></td> </tr> <tr> <td>U型側溝</td> <td>図示</td> <td>図示</td> <td></td> </tr> </tbody> </table> <p>◎種 類： 緑石プレキャスト無筋コンクリート製品(JISA5371) U形側溝 (JISA5372)</p> <p>◎地業材料の種類： RC-40 厚さ： 図示</p> <p>◎コンクリート：設計基準強度(18 N/mm²)、スランプ(15)</p> <p>◎埋め戻し材料：(A ・ B ・ C ・ D)種とする。</p> <p>◎排水工事の仕様は、図示以外は、建築工事標準詳細図による。</p>	材種	管の種類	呼び径	備考	硬質ポリ塩化ビニル管	VP	75、100、150		材質	用途	適用荷重	メノ・ベンチ	垂釣めつき付着量	上面形状	備考	スチール製	継断用	T-25	細目		平形		スチール製	敷ふた用	T-25	普通目		平形		名称	種類	適用荷重	備考	鋼鉄製マンホールふた	密閉式	T-25		鋼鉄製化粧マンホールふた	密閉式	T-6		名称	形状	寸法	備考	緑石	図示	図示		U型側溝	図示	図示			
材種	管の種類	呼び径	備考																																																					
硬質ポリ塩化ビニル管	VP	75、100、150																																																						
材質	用途	適用荷重	メノ・ベンチ	垂釣めつき付着量	上面形状	備考																																																		
スチール製	継断用	T-25	細目		平形																																																			
スチール製	敷ふた用	T-25	普通目		平形																																																			
名称	種類	適用荷重	備考																																																					
鋼鉄製マンホールふた	密閉式	T-25																																																						
鋼鉄製化粧マンホールふた	密閉式	T-6																																																						
名称	形状	寸法	備考																																																					
緑石	図示	図示																																																						
U型側溝	図示	図示																																																						
特記事項		工事名称 徳島中央広域連合西消防署新築工事	図面No. TK / 09	工事種別 建築	管理建築士 一級建築士 程野 祐介 大臣登録 第338983号	設計No. —																																																		
		図面名称 特記仕様書-9	縮尺 NON	株式会社 阿波設計事務所 四国支店 一級建築士事務所 徳島県知事登録 第41036号	校閲 担当	設計年月日 2017.9																																																		


株式会社 阿波設計事務所 四国支店

一級建築士事務所 徳島県知事登録 第41036号

管理建築士 程野 祐介 大臣登録 第338983号

校閲 担当 製図

設計年月日 2017.9

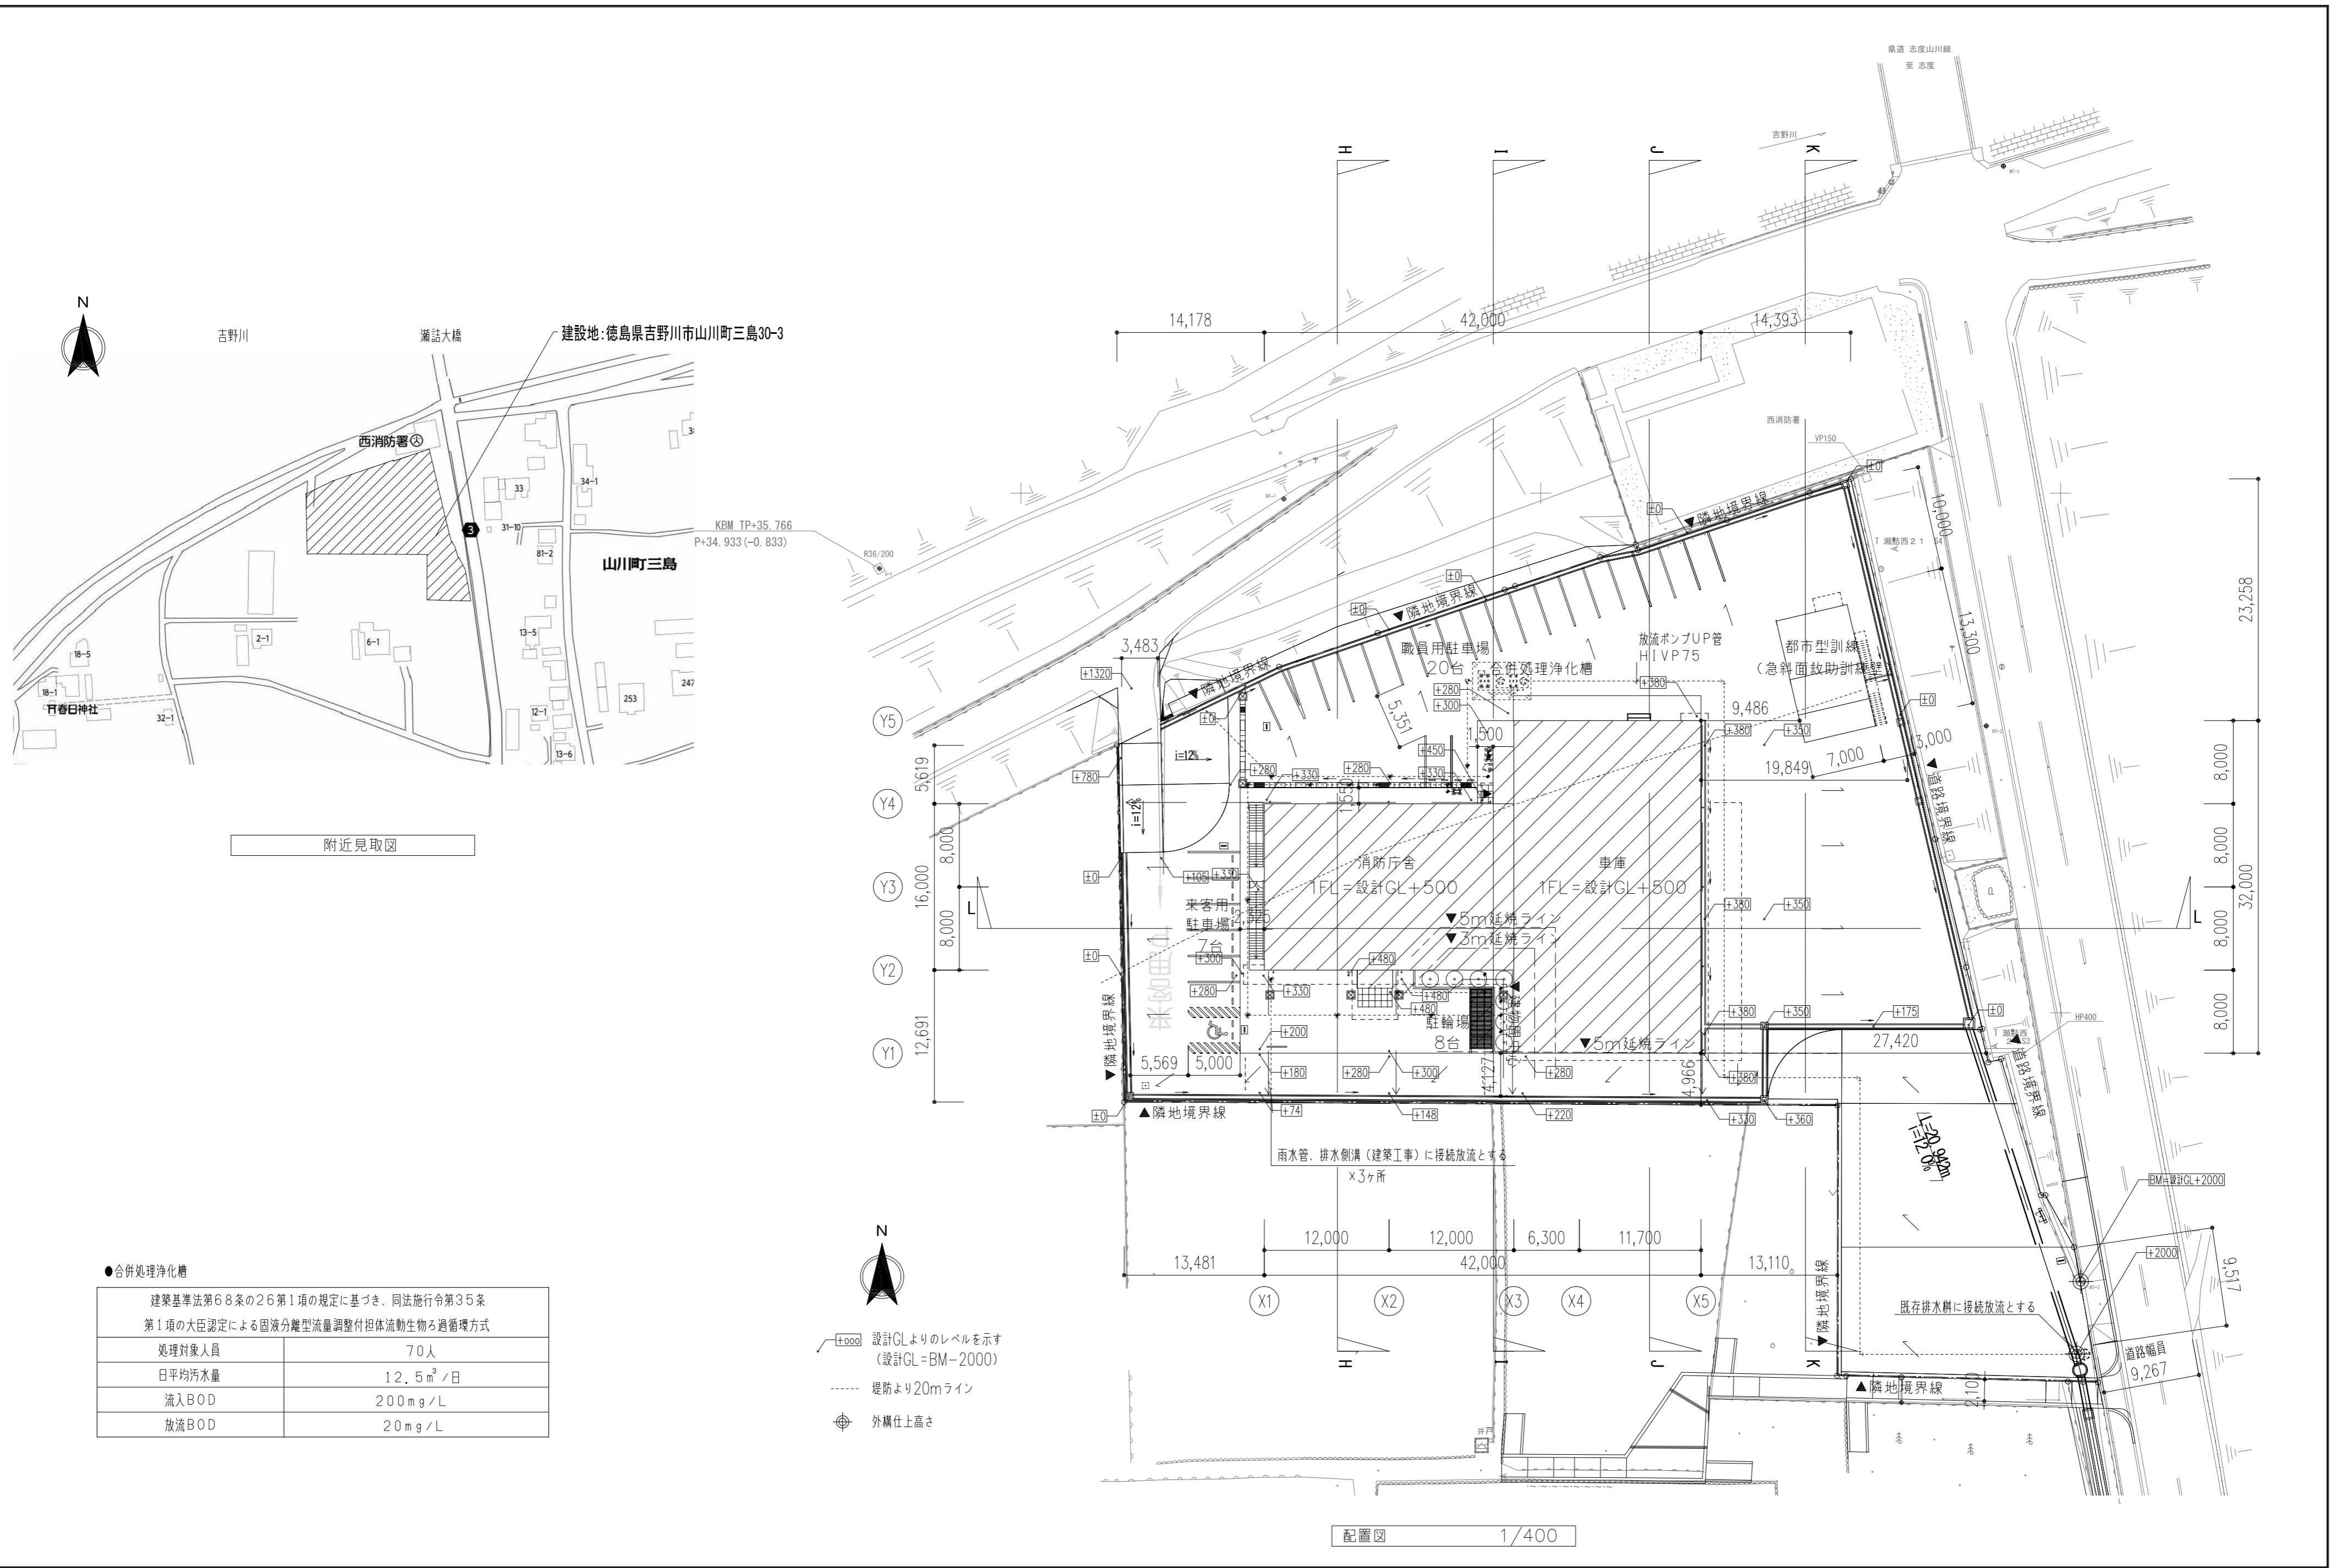

附近見取図

●合併処理浄化槽


建築基準法第68条の2第1項の規定に基づき、同法施行令第35条第1項の大臣認定による固液分離型流量調整付担体流動生物ろ過循環方式

処理対象人員	70人
日平均汚水量	12.5m ³ /日
流入BOD	200mg/L
放流BOD	20mg/L


- ▲ 隣地境界線
- ▽ 堤防より20mライン
- ⊕ 外構仕上高さ
- ⊕ 設計GLよりのレベルを示す (設計GL=BM-2000)

配置図 1/400

特記事項	工事名称	徳島中央広域連合西消防署新築工事	図面No.	A / 1	工事種別	建築	株式会社 阿波設計事務所 四国支店 一級建築士事務所 徳島県知事登録 第41036号	管理建築士	程野 祐介	設計No.	-
	図面名称	付近見取図・配置図	縮尺	A3 (1/600) A2 (1/400)	一級建築士	大臣登録 第338983号		校閲	担当	製図	設計年月日

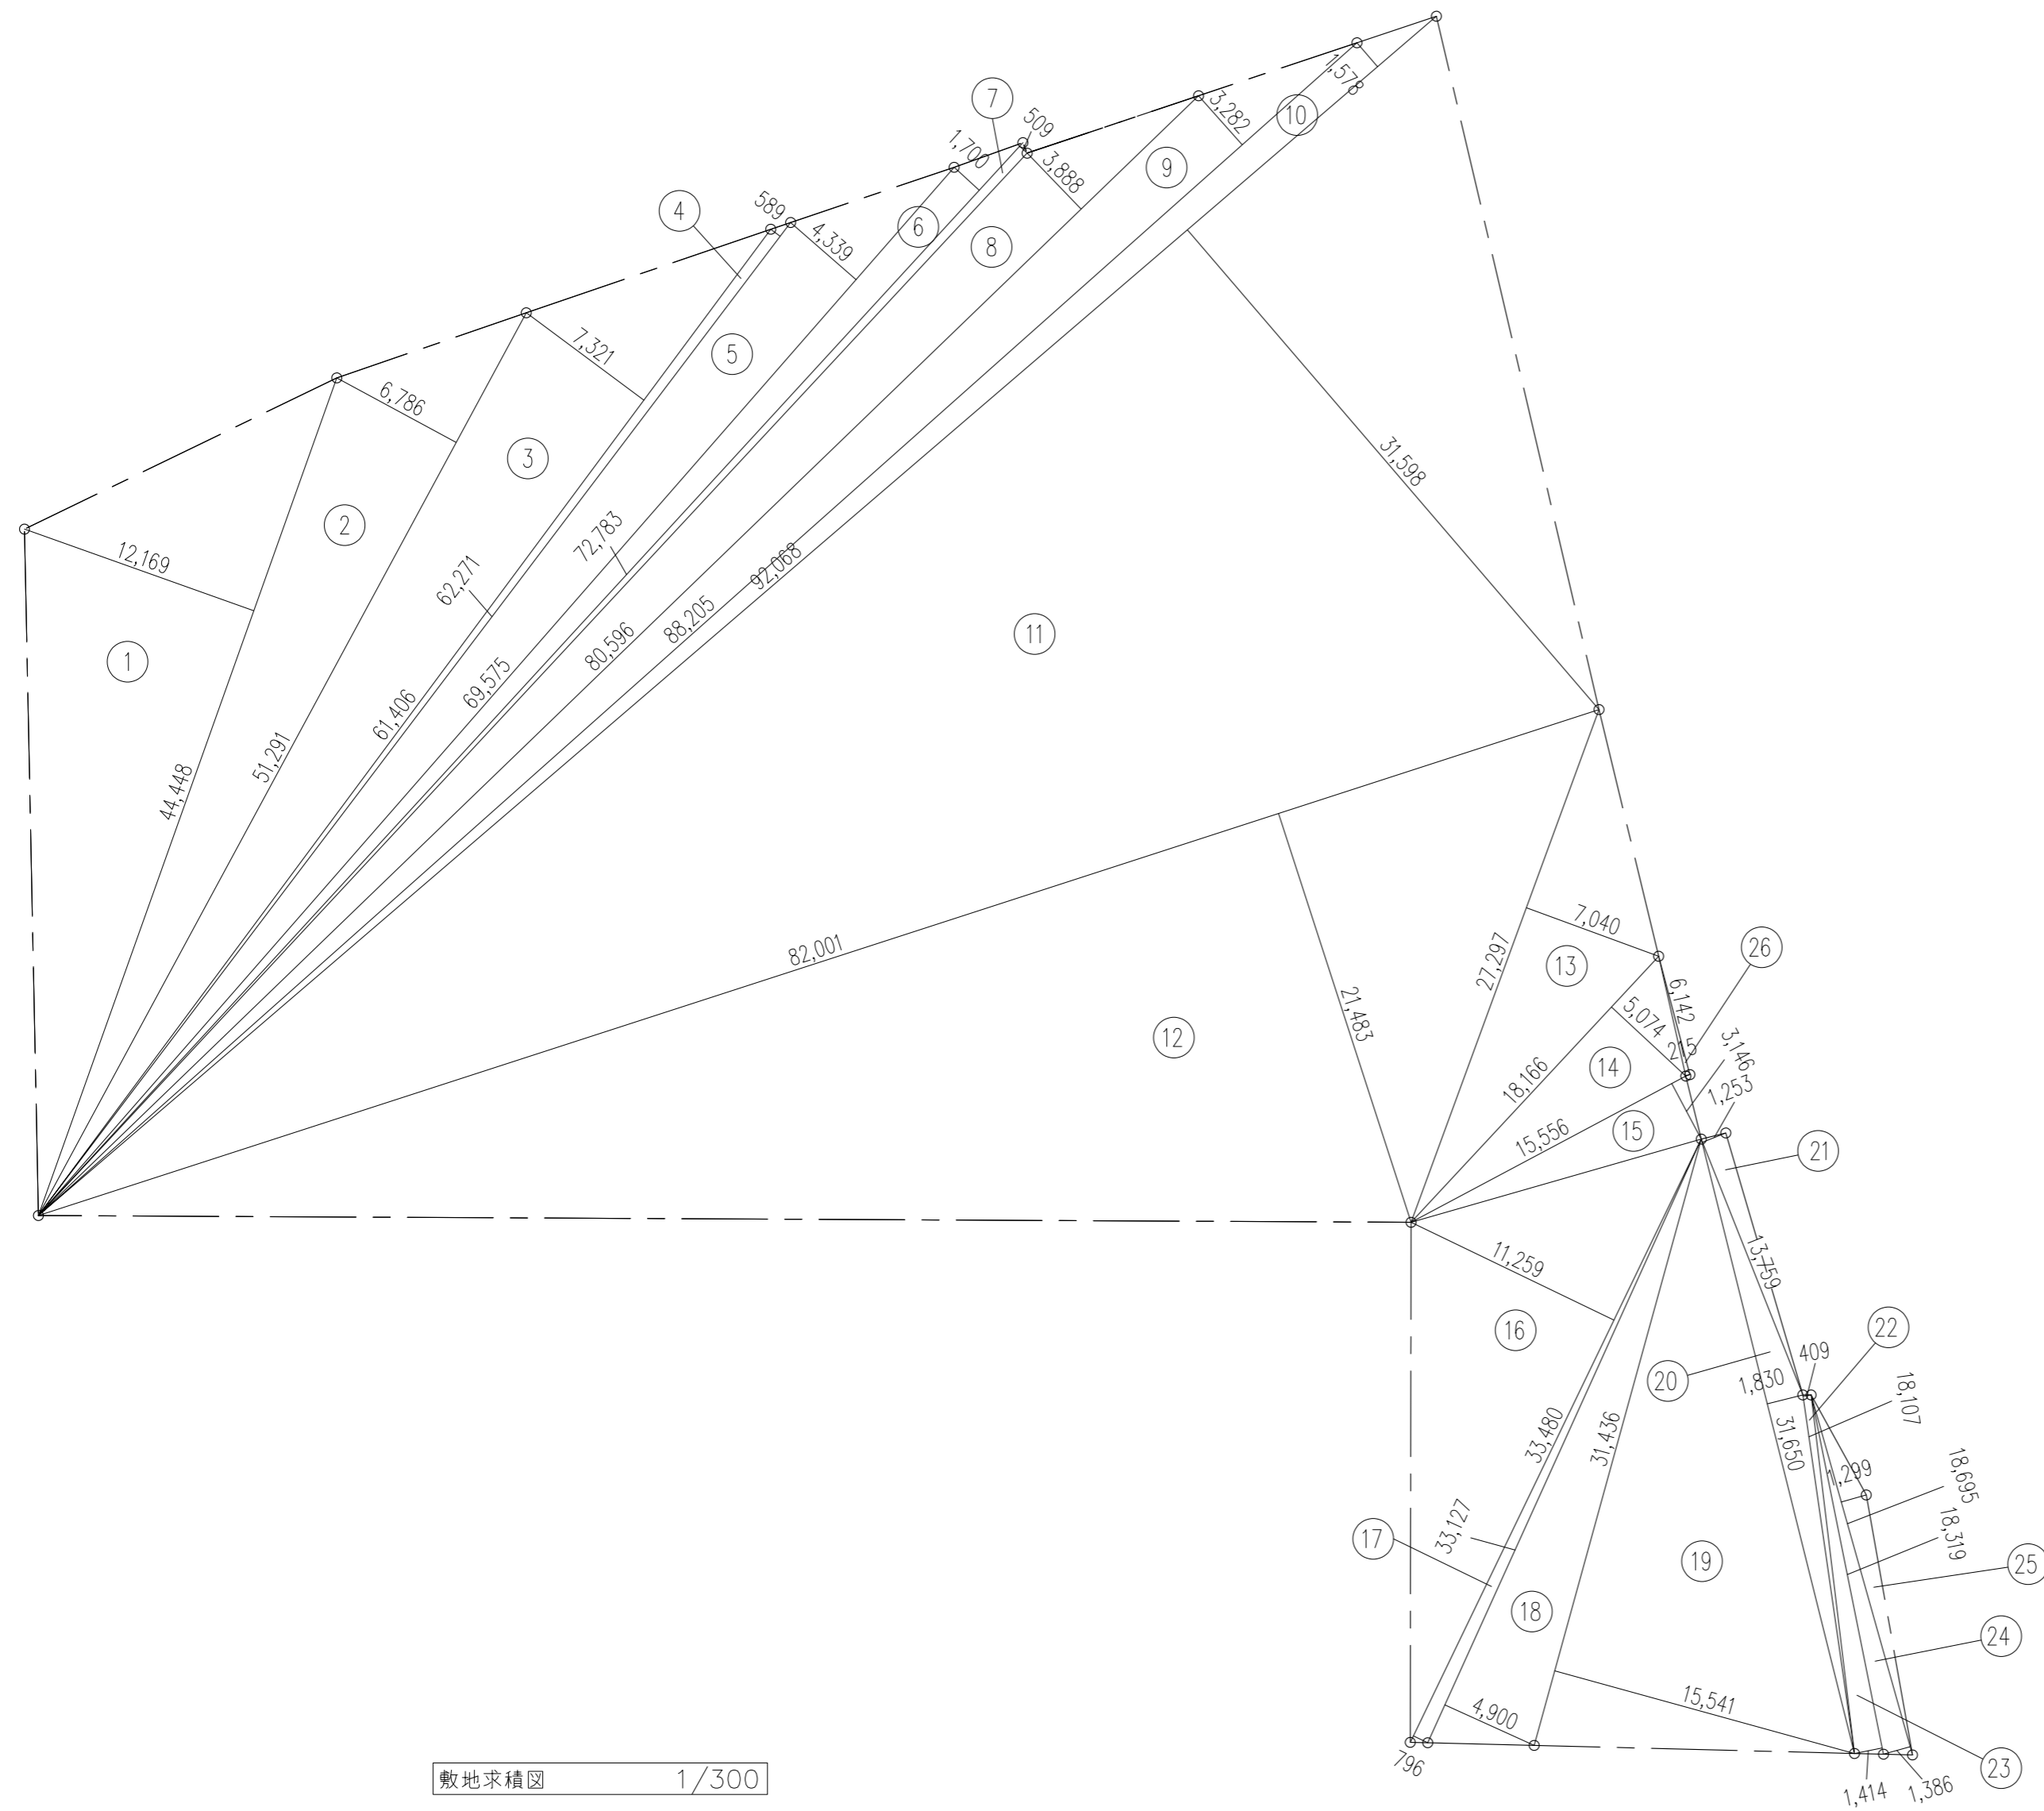

敷地求積表				
番号	底辺	高さ	倍面積	面積
1	44,448	12,169	540.8877	270.4439
2	51,291	6,786	348.0607	174.0304
3	61,406	7,321	376.3433	188.1717
4	62,271	0,589	36.6776	18.3388
5	69,575	4,339	301.8859	150.9430
6	72,783	1,700	123.7311	61.8656
7	72,783	0,509	37.0465	18.5233
8	80,596	3,888	313.3572	156.6786
9	88,205	3,282	289.4888	144.7444
10	92,068	1,578	145.2833	72.6417
11	92,068	31,598	2909.1647	1454.5823
12	82,001	21,483	1761.6275	880.8137
13	27,297	7,040	192.1709	96.0854
14	18,166	5,074	92.1743	46.0871
15	15,556	3,146	48.9392	24.4696
16	33,480	11,259	376.9513	188.4757
17	33,480	0,796	26.6501	13.3250
18	33,127	4,900	162.3223	81.1612
19	31,436	15,541	488.5469	244.2734
20	31,650	1,830	57.9195	28.9598
21	13,759	1,253	17.2400	8.6200
22	18,107	0,409	7.4058	3.7029
23	18,319	1,414	25.9031	12.9515
24	18,695	1,386	25.9113	12.9556
25	18,695	1,299	24.2848	12.1424
26	6,142	0,215	1.3205	0.6603
27				
28				
29				
30				
31				
32				
33				
34				
35				
合 計				4365.6473
敷地面積				4365.65m ²

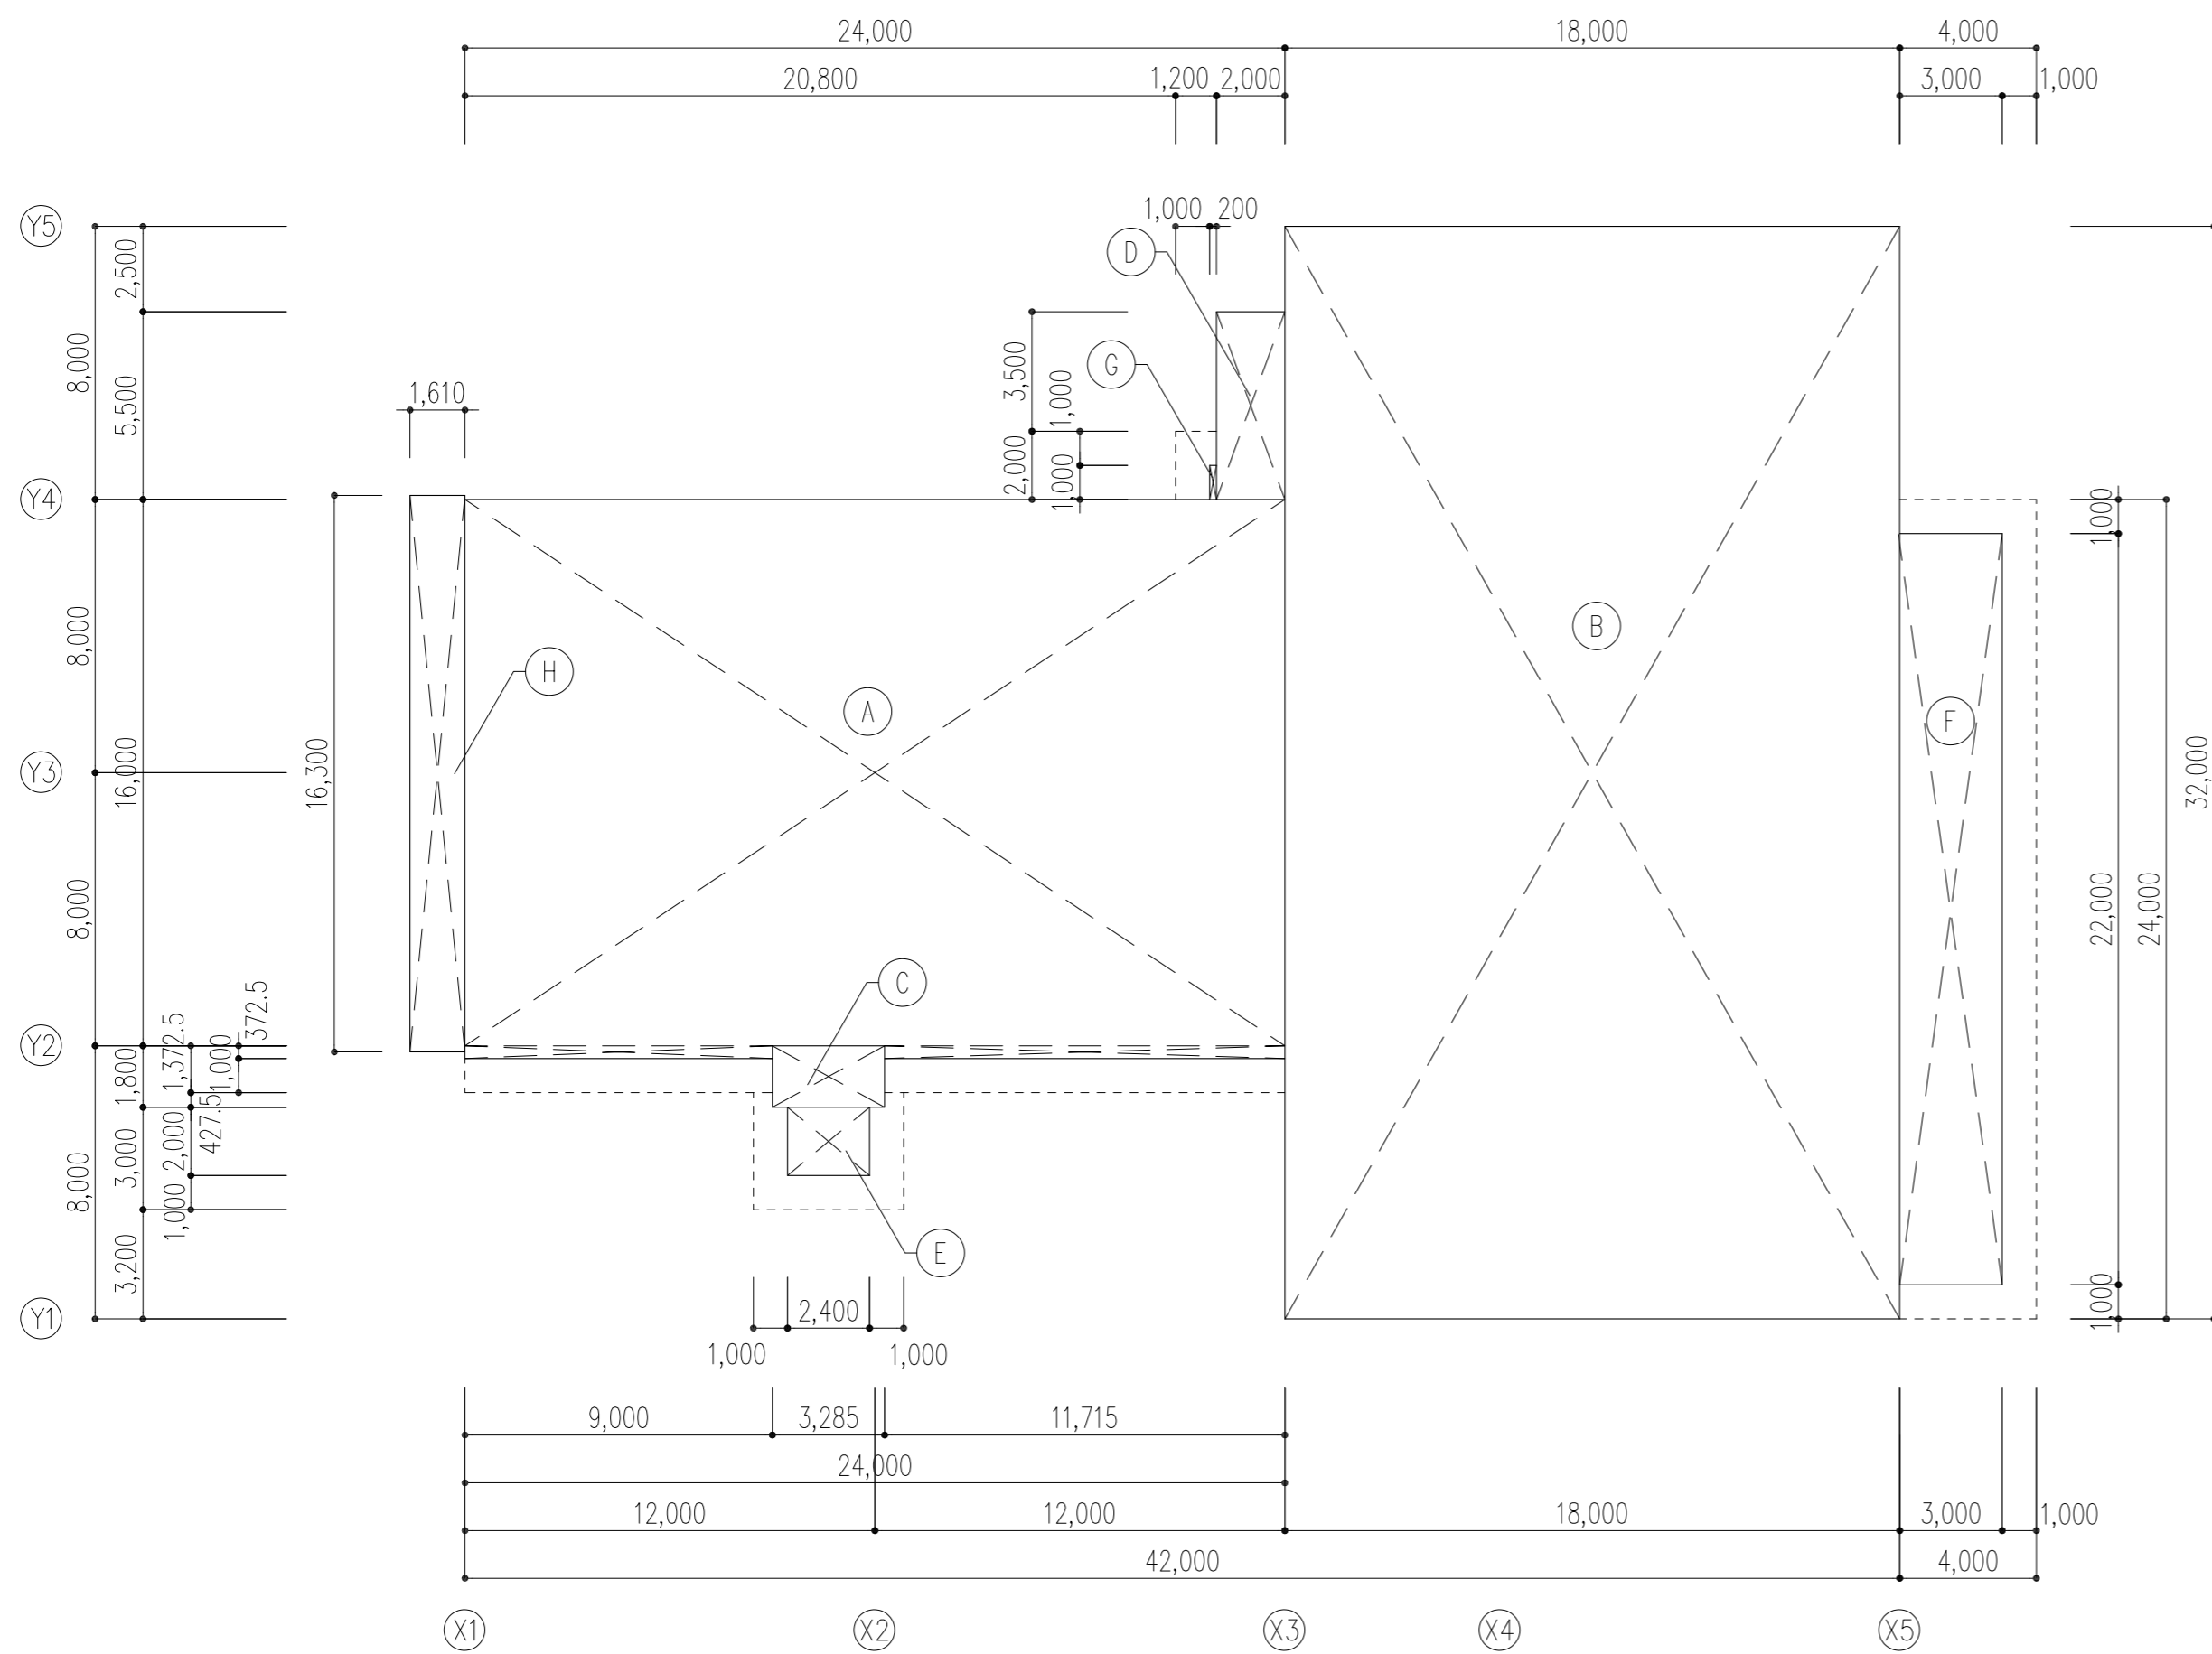

建築面積求積表		
記号	計算式	計
(A)	$(16.000 \times 24.000) + (0.3725 \times 9.000) + (0.3725 \times 11.715)$	391.716
(B)	32.000×18.000	576.000
(C)	1.800×3.285	5.913
(D)	5.500×2.000	11.000
(E)	2.000×2.400	4.800
(F)	22.000×3.000	66.000
(G)	1.000×0.200	0.200
(H)	16.300×1.610	26.243
合計		1,081.872m ²
改め計		1,081.87m ²


建築面積求積図 1/200

特記事項	工事名称 徳島中央広域連合西消防署新築工事
	図面名称 建物求積図・求積表-1

図面No. A / 03	工事種別 建築
縮尺 A3 (1/300) A2 (1/200)	

株式会社 阿波設計事務所 四国支店
一級建築士事務所 徳島県知事登録 第41036号

管理建築士 一級建築士	程野 祐介 大臣登録 第338983号	設計No. —
校閲	担当	製図
		設計年月日 2017.9

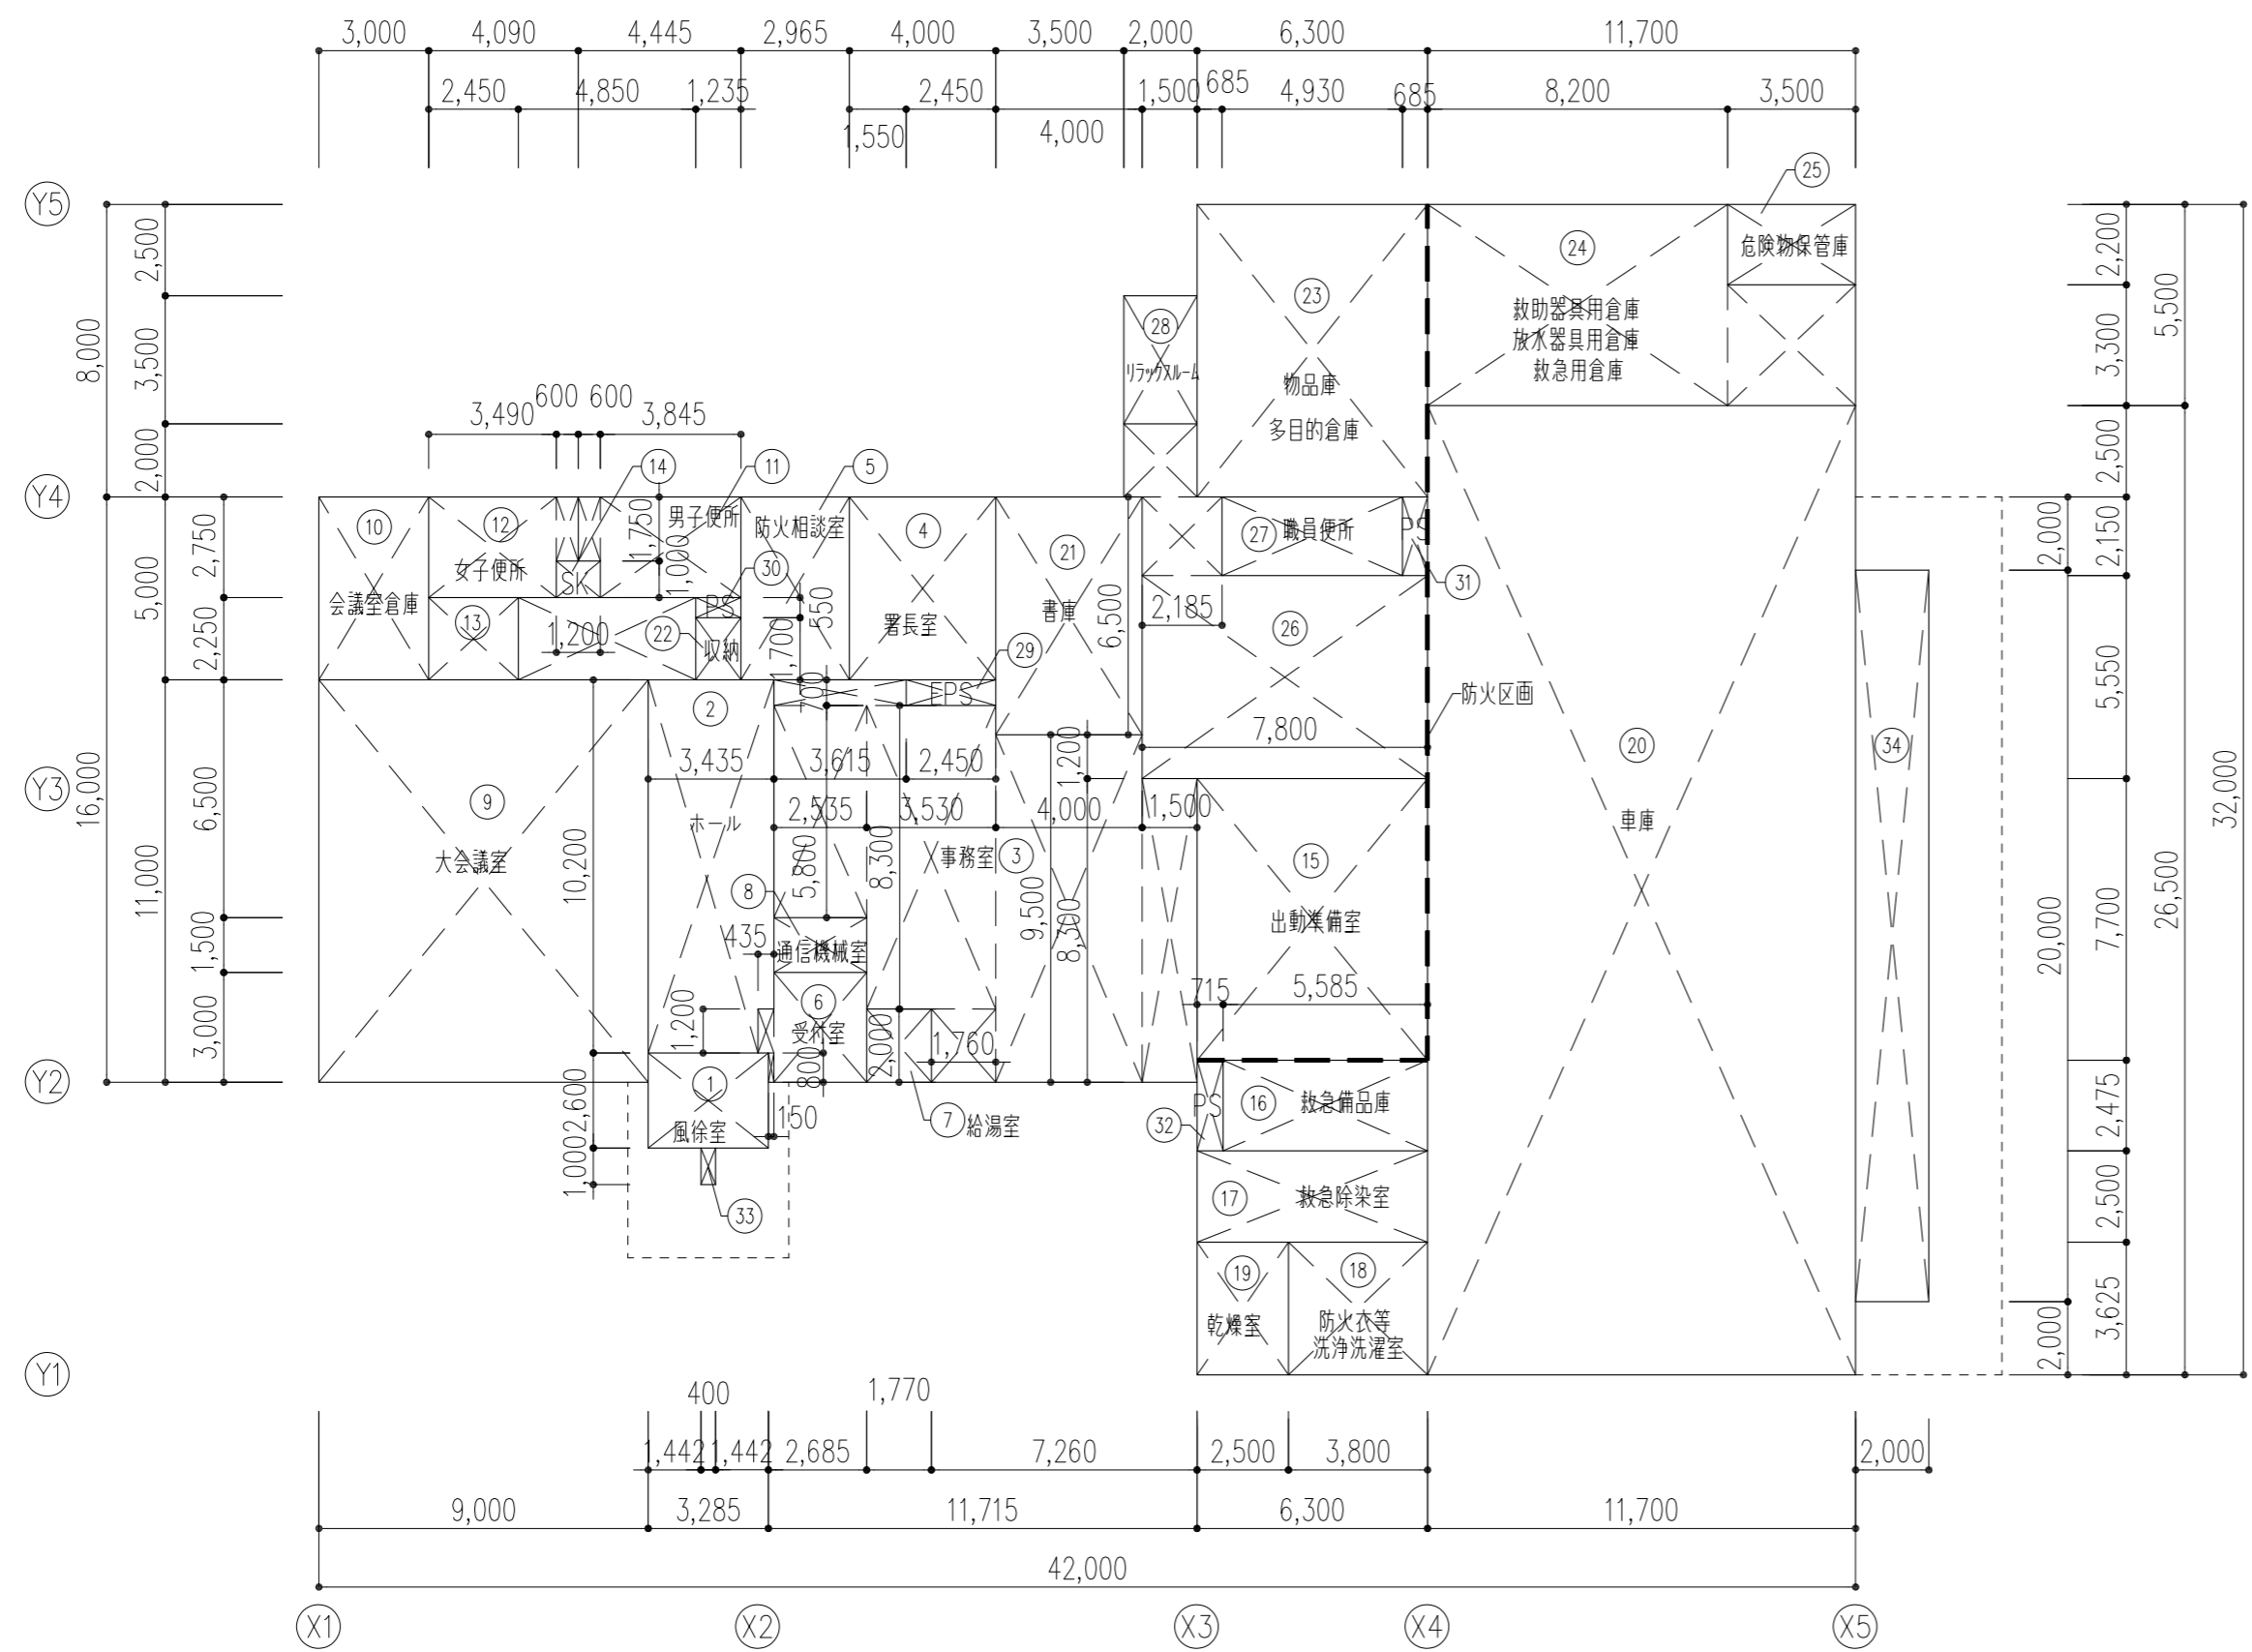


1階床面積積積図 1/200

--- : 防火区画ラインを示す

室名	計算式	計
① 風除室	2.600×3.285	8.541
② ホール	(10.200×3.435) + (4.850×2.250) - (1.200×0.435)	45.428
③ 事務室	(0.700×3.615) + (5.800×2.535) + (8.300×3.530) + (9.500×4.000) + (8.300×1.500) + (2.000×1.760)	100.503
④ 署長室	5.000×4.000	20.000
⑤ 防火相談室	5.000×2.965	14.825
⑥ 受付室	(3.000×2.535) + (1.200×0.435) + (0.800×0.150)	8.247
⑦ 給湯室	2.000×1.770	3.540
⑧ 通信機械室	1.500×2.535	3.803
⑨ 大会議室	11.000×9.000	99.000
⑩ 会議室倉庫	5.000×3.000	15.000
⑪ 男子便所	(2.750×3.845) + (1.750×0.600)	11.624
⑫ 女子便所	(2.750×3.490) + (1.750×0.600)	10.648
⑬ 多機能便所	2.250×2.450	5.513
⑭ SK	1.000×1.200	1.200
⑮ 出動準備室	7.700×6.300	48.510
⑯ 救急備品庫	2.475×5.585	13.823
⑰ 救急除染室	2.500×6.300	15.750
⑱ 防火衣等洗浄洗濯室	3.625×3.800	13.775
⑲ 乾燥室	3.625×2.500	9.063
⑳ 車庫	26.500×11.700	310.050
㉑ 書庫	6.500×4.000	26.000
㉒ 収納	1.700×1.235	2.100
㉓ 物品庫・多目的倉庫	8.000×6.300	50.400
㉔ 救急器具用倉庫他	(5.500×8.200) + (3.300×3.500)	56.650
㉕ 危険物保管庫	2.200×3.500	7.700
㉖ 階段・廊下	(5.550×7.800) + (2.150×2.185) + (2.000×2.000)	51.988
㉗ 職員便所	2.150×4.930	10.600
㉘ リラックスルーム	3.500×2.000	7.000
㉙ EPS	0.700×2.450	1.715
㉚ PS	0.550×1.235	0.679
㉛ PS	2.150×0.685	1.473
㉜ PS	2.475×0.715	1.770
㉝ 風除室前 庇	1.000×0.400	0.400
㉞ 車庫前 庇	20.000×2.000	40.000
合計		1017.318
改め合計		1017.32m2

計算式	計
⑯ + ⑰ + ⑱ + ⑲ + ⑳ + ㉔ + ㉕ + ㉚ + ㉜	504.58m2
準耐火建築物 (令112-1)	

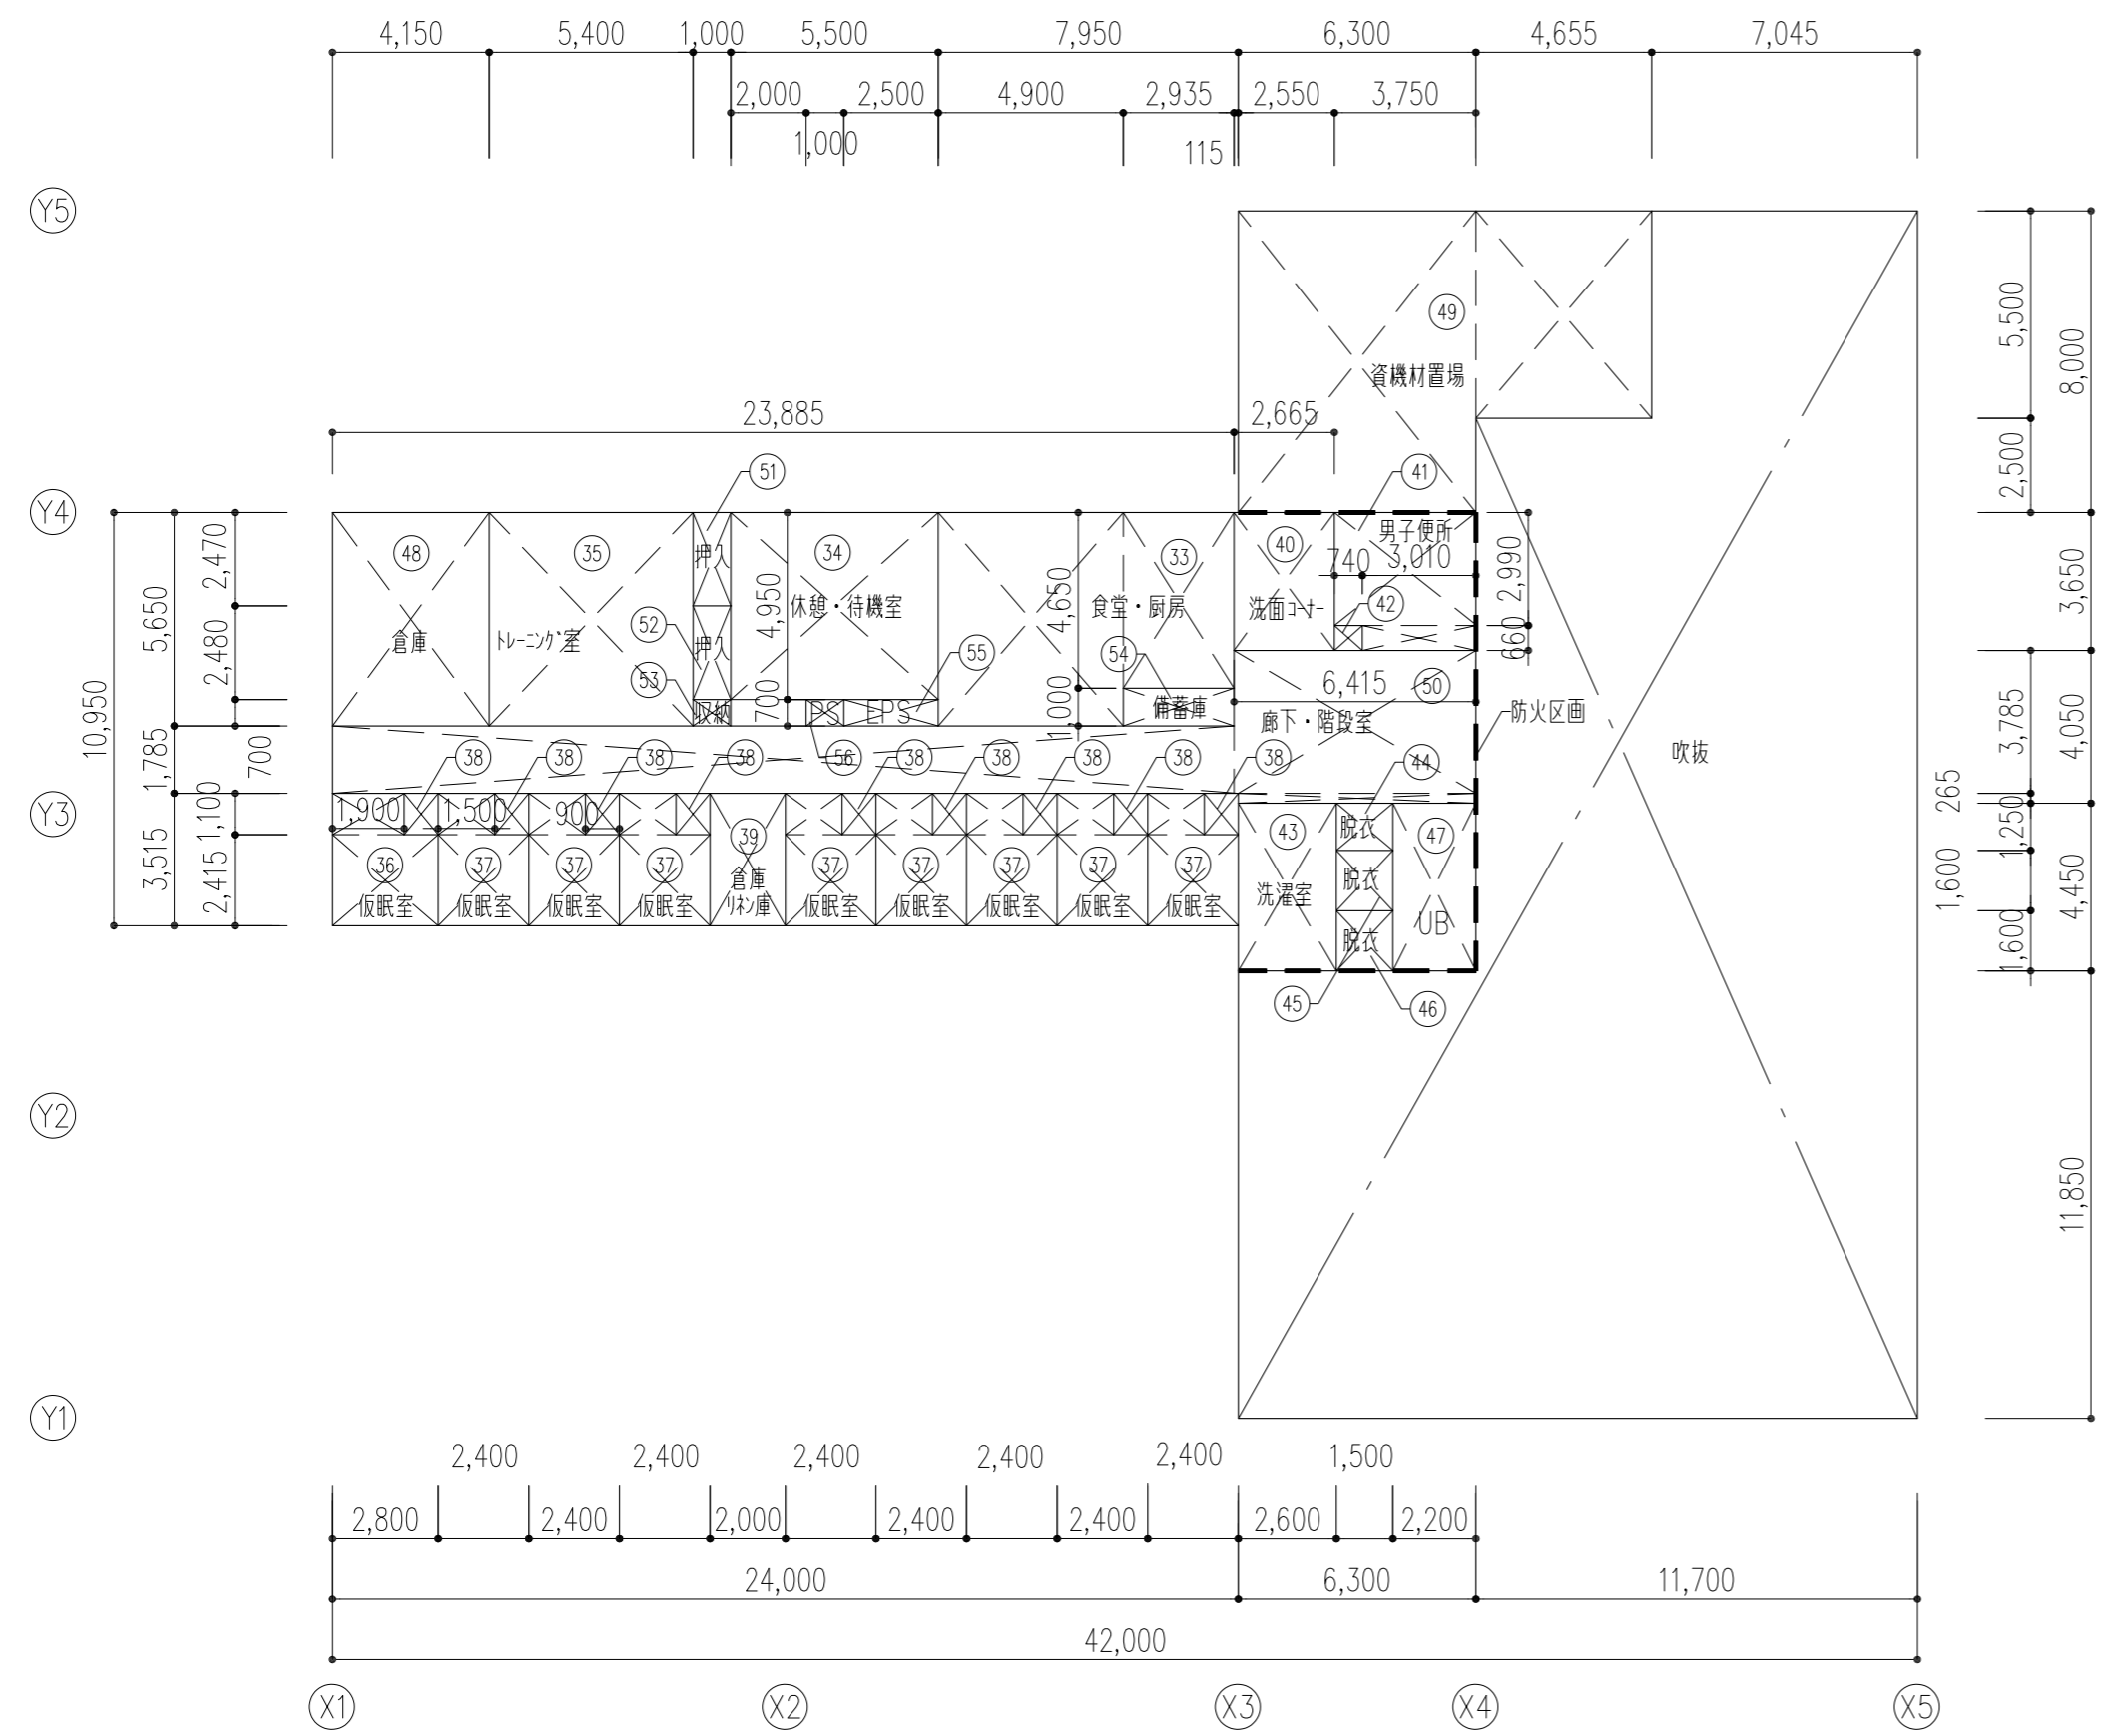

2階床面積求積図 1/200

--- : 防火区画ラインを示す


2階床面積求積表		
室名	計算式	計
③③ 食堂・厨房	$(5.650 \times 4.900) + (4.650 \times 2.935)$	41.333
③④ 休憩・待機室	$(4.950 \times 5.500) + (0.700 \times 2.000)$	28.625
③⑤ トレーニング室	5.650×5.400	30.510
③⑥ 仮眠室	$(2.415 \times 2.800) + (1.100 \times 1.900)$	8.852
③⑦ 仮眠室	$(2.415 \times 2.400) + (1.100 \times 1.500)$ $= 7.446 \times 8 \text{室}$	59.568
③⑧ 収納	$1.100 \times 0.900 = 0.99 \times 9 \text{室}$	8.910
③⑨ 倉庫・リネン庫	3.515×2.000	7.030
④① 洗面コーナー	3.650×2.665	9.727
④② 男子便所	$(2.990 \times 3.750) + (0.660 \times 3.010)$	13.199
④③ 掃除用具入れ	0.660×0.740	0.488
④④ 洗濯室	4.450×2.600	11.570
④⑤ 脱衣室	1.250×1.500	1.875
④⑥ 脱衣室	1.600×1.500	2.400
④⑦ UB	4.450×2.200	9.790
④⑧ 倉庫	5.650×4.150	23.448
④⑨ 資機材置場	$(8.000 \times 6.300) + (5.500 \times 4.655)$	76.003
⑤① 廊下	$(1.785 \times 23.885) + (3.785 \times 6.415)$ $+ (0.265 \times 6.300)$	68.585
⑤② 押入	2.470×1.000	2.470
⑤③ 押入	2.480×1.000	2.480
⑤④ 収納	0.700×1.000	0.700
⑤⑤ 備蓄庫	1.000×2.935	2.935
⑤⑥ EPS	0.700×2.500	1.750
⑤⑦ PS	0.700×1.000	0.700
合計		415.348
改め合計		415.35m ²

延べ床面積	
1階床面積	1017.32
2階床面積	415.35
合計	1432.67m ²

2階内部仕上表																	
区域	室名	天井高	仕上高		床			幅木		壁		天井		備考			
			スラブ高	床仕上厚	下地	仕上	仕上	高さ	下地	仕上	下地	仕上	下地	仕上	塗装	廻縁	
職員専用エリア	食堂	2500	±0 -10	10	コンクリート直均し	ビニル床タイルt2.0	ビニル幅木	75	-	GB-R12.5 (GL工法) + ビニルクロス GB-R12.5 + ビニルクロス張	←	←	LGS	GB-D9.5	-	塩ビ	室名サイン、アルミ製ブラインドBOX
	厨房	2500	±0 -10	10	コンクリート直均し	ビニル床タイルt2.0	ビニル幅木	75	-	GB-R12.5 (GL工法) + ビニルクロス GB-R12.5 + ビニルクロス張	←	←	LGS	GB-D9.5	-	塩ビ	システムキッチン、造作カウンター、造作家具 アルミ製ブラインドBOX
	備蓄庫	2400	±0 -10	10	コンクリート直均し	ビニル床タイルt2.0	雑巾摺 20×15	-	LGS (65型)	GB-R12.5 + シナ合板t5.5素地	←	←	LGS	GB-R12.5 + シナ合板t5.5素地	-	塩ビ	室名サイン
	休憩室・待機室	2400	±0 -10	150	パーティクルボードt20 + 乾式置床	スタイロ畳 t55 一部雑甲板張りt12	畳寄せ	30	-	GB-R12.5 (GL工法) + ビニルクロス GB-R12.5 + ビニルクロス張	←	←	LGS	GB-R9.5 + ビニルクロス	-	塩ビ	アルミ製ブラインドBOX
	押入	2400	±0 -10	150	パーティクルボードt20 + 乾式置床	ラワン合板t9.0	雑巾摺 20×15	-	-	GB-R12.5 (GL工法) + シナ合板t5.5素地 GB-R12.5 + シナ合板t5.5素地	←	←	LGS	GB-R12.5 + シナ合板t5.5素地	-	塩ビ	中棚
	トレーニング室	2800	±0 -10	10	コンクリート直均し	高弾性衝撃吸収シートt6.5	ビニル幅木	75	-	GB-R12.5 (GL工法) + ビニルクロス GB-R12.5 + ビニルクロス張	←	←	LGS	GB-D9.5	-	塩ビ	室名サイン、アルミ製ブラインドBOX、装鏡
	仮眠室	2400	±0 -10	10	コンクリート直均し	ビニル床タイルt2.0	ビニル幅木	75	-	GB-R12.5 (GL工法) + ビニルクロス GB-R12.5 + ビニルクロス張	←	←	LGS	GB-D9.5	-	塩ビ	室名サイン
	収納(仮眠室)	2400	±0 -10	10	コンクリート直均し	ビニル床タイルt2.0	ビニル幅木	75	LGS (65型)	GB-R12.5 + ビニルクロス張	←	←	LGS	GB-D9.5	-	塩ビ	
	倉庫	2400	±0 -10	10	コンクリート直均し	ビニル床タイルt2.0	ビニル幅木	75	-	GB-R12.5 (GL工法) + ビニルクロス GB-R12.5 + ビニルクロス張	←	←	LGS	GB-D9.5	-	塩ビ	室名サイン
	洗面コーナー	2500	±0 -10	10	コンクリート直均し	ビニル床タイルt2.0	ビニル幅木	75	-	GB-S12.5 (GL工法) + 化粧FK6.0 GB-S12.5 + 化粧FK6.0	←	←	LGS	GB-D9.5	-	塩ビ	洗面カウンター、ライニング
	収納(洗面コーナー)	2400	±0 -10	10	コンクリート直均し	ビニル床タイルt2.0	ビニル幅木	75	-	GB-R12.5 (GL工法) + ビニルクロス GB-R12.5 + ビニルクロス張	←	←	LGS	GB-D9.5	-	塩ビ	用具掛け3か所
	男子便所	2400	±0 -10	10	コンクリート直均し	ビニル床シートt2.0	ビニル幅木	75	-	GB-S12.5 (GL工法) + ビニルクロス GB-S12.5 + ビニルクロス張	←	←	LGS	FK6.0 目透しシート仕上	EP	塩ビ	室名サイン、トイレブース、洗面カウンター、ライニング、化粧鏡
	洗濯室	2400	±0 -10	10	コンクリート直均し	ビニル床シートt2.0	ビニル幅木	75	-	GB-S12.5 (GL工法) + 化粧FK6.0 GB-S12.5 + 化粧FK6.0	←	←	LGS	FK6.0 目透しシート仕上	EP	塩ビ	室名サイン、ライニング、造作棚
	脱衣室	2400	±0 -10	10	コンクリート直均し	ビニル床シートt2.0	ビニル幅木	75	-	GB-S12.5 (GL工法) + ビニルクロス GB-S12.5 + ビニルクロス張	←	←	LGS	FK6.0 目透しシート仕上	EP	塩ビ	室名サイン
ユニットバス シャワーユニット	-	±0 -10	10	コンクリート直均し	-	-	-	-	-	-	-	-	-	-	-	-	ユニットバス1316、ユニットシャワー0813
倉庫・書庫エリア	倉庫・リネン庫	2400	±0 -10	10	コンクリート直均し	ビニル床タイルt2.0	ビニル幅木	75	-	GB-R12.5 (GL工法) + ビニルクロス GB-R12.5 + ビニルクロス張	←	←	LGS	GB-D9.5	-	塩ビ	室名サイン
	収納(廊下)	2400	±0 -10	10	コンクリート直均し	ビニル床タイルt2.0	ビニル幅木	75	LGS (65型)	GB-R12.5 + ビニルクロス張	←	←	LGS	GB-D9.5	-	塩ビ	室名サイン、中棚
	資機材置場	直天	±0 -10	10	コンクリート全コテ押入	防塵塗装	床同材	100	コケル打放し(B種)	下地調整の上、複層塗材CE	←	←	-	ガラス繊維強化ガラス(GFRP) 32kg/m ³	-	-	手摺、ホイス
職員共用エリア	廊下	2500	±0 -10	10	コンクリート直均し	ビニル床タイルt2.0	ビニル幅木	75	-	GB-R12.5 (GL工法) + ビニルクロス GB-R12.5 + ビニルクロス張	←	←	LGS	GB-D9.5	-	塩ビ	消火器BOX2か所
	EPS・PS	直天	±0 -10	10	コンクリート直均し	←	GB-R12.5素地	-	LGS (65型)	GB-R12.5素地	←	←	-	コンクリート打放し(B種)	-	-	室名サイン

【凡例】			【不燃材料・準不燃材料・難燃材料・防火構造】			【塗装仕上凡例】			【特記】		
石膏ボードt9.5	GB-R9.5	QM-9828	ビニルクロス	NM-0326	EP	合成樹脂エマルジョンペイント塗り	※	hは高さ、Wは幅、tは厚さ、Dは奥行きの上寸法を示す。	※	消防用設備等は消防法第17号第1項の技術的基準に適合するよう設置すること。	
石膏ボードt12.5	GB-R12.5	NM-8619			EP-G	つやあり合成樹脂エマルジョンペイント塗り	※	内装材、接着剤、家具、建具材は全てノンアスベスト品・F☆☆☆☆材を使用する。	※	カーテン・じゅうたん等を使用する場合は防火物品を使用すること。	
化粧石膏ボードt9.5	GB-D9.5	QM-0524	複層塗材CE塗 (JIS A 6909)	NM-8573	NAD	アクリル樹脂系非水分散形塗料塗り	※	天井裏の建築材料はF☆☆☆☆材を使用する。	※	給水管・配電管その他の管の貫通部分及び当該貫通部分からそれぞれ両側に	
シーリング石膏ボードt12.5	GB-S12.5	NM-9639	EP塗 (JIS K 5663)	NM-8585	SOP	合成樹脂ペイント塗り	※	廻り縁は全て突き付けとし、底目地タイプとする。	※	1m以内の距離にある部分を不燃材料で遮ること。	
ロックワール化粧吸音板t9.0	DR9.0	NM-8599	EP-G塗 (JIS K 5660)	NM-8585	CL	クリアラッカー塗り	※	下り天井の見切・出隅コーナー材は特記なき場合は塩ビ製とする。	※	天井とところが1500mm以上になる箇所は水平補強・斜め補強を行うこと。	
化粧ケイカル板t6	化粧FK6	NM-3073	NAD塗 (JIS K 5670)	NM-8585	DP	耐候性塗料塗り(3組)	※	ビニル幅木は、長尺タイプとし、ビニル床シート貼りは特記なき限り溶接工法とする。	※	家具類は全て耐震止め付けとする。	
ケイカル板t6	FK6	NM-2773			CE	ポリマーセメント系複層仕上塗材	※	ステンレスは原則としてSUS304とする。			
							※	鉄部については錆止め塗装(工場1回、現場1回)を行う。			
							※	特記なき場合は、鉄骨表し部分はSOP塗装とする。			
							※	造作物で特記がないものはすべてEP-G塗装とする。			
							※	壁のグラスウールはt50、24kg/m ³ とする。			

特記事項	工事名称 徳島中央広域連合西消防署新築工事	図面No. A / 07	工事種別 建築	縮尺 A3 (NON) A2 (NON)	株式会社 阿波設計事務所 四国支店 一級建築士事務所 徳島県知事登録 第41036号	管理建築士 程野 祐介 一級建築士 大臣登録 第338983号	設計No. -	設計年月日 2017.9
	図面名称 仕上表-2					校閲 担当 製図		

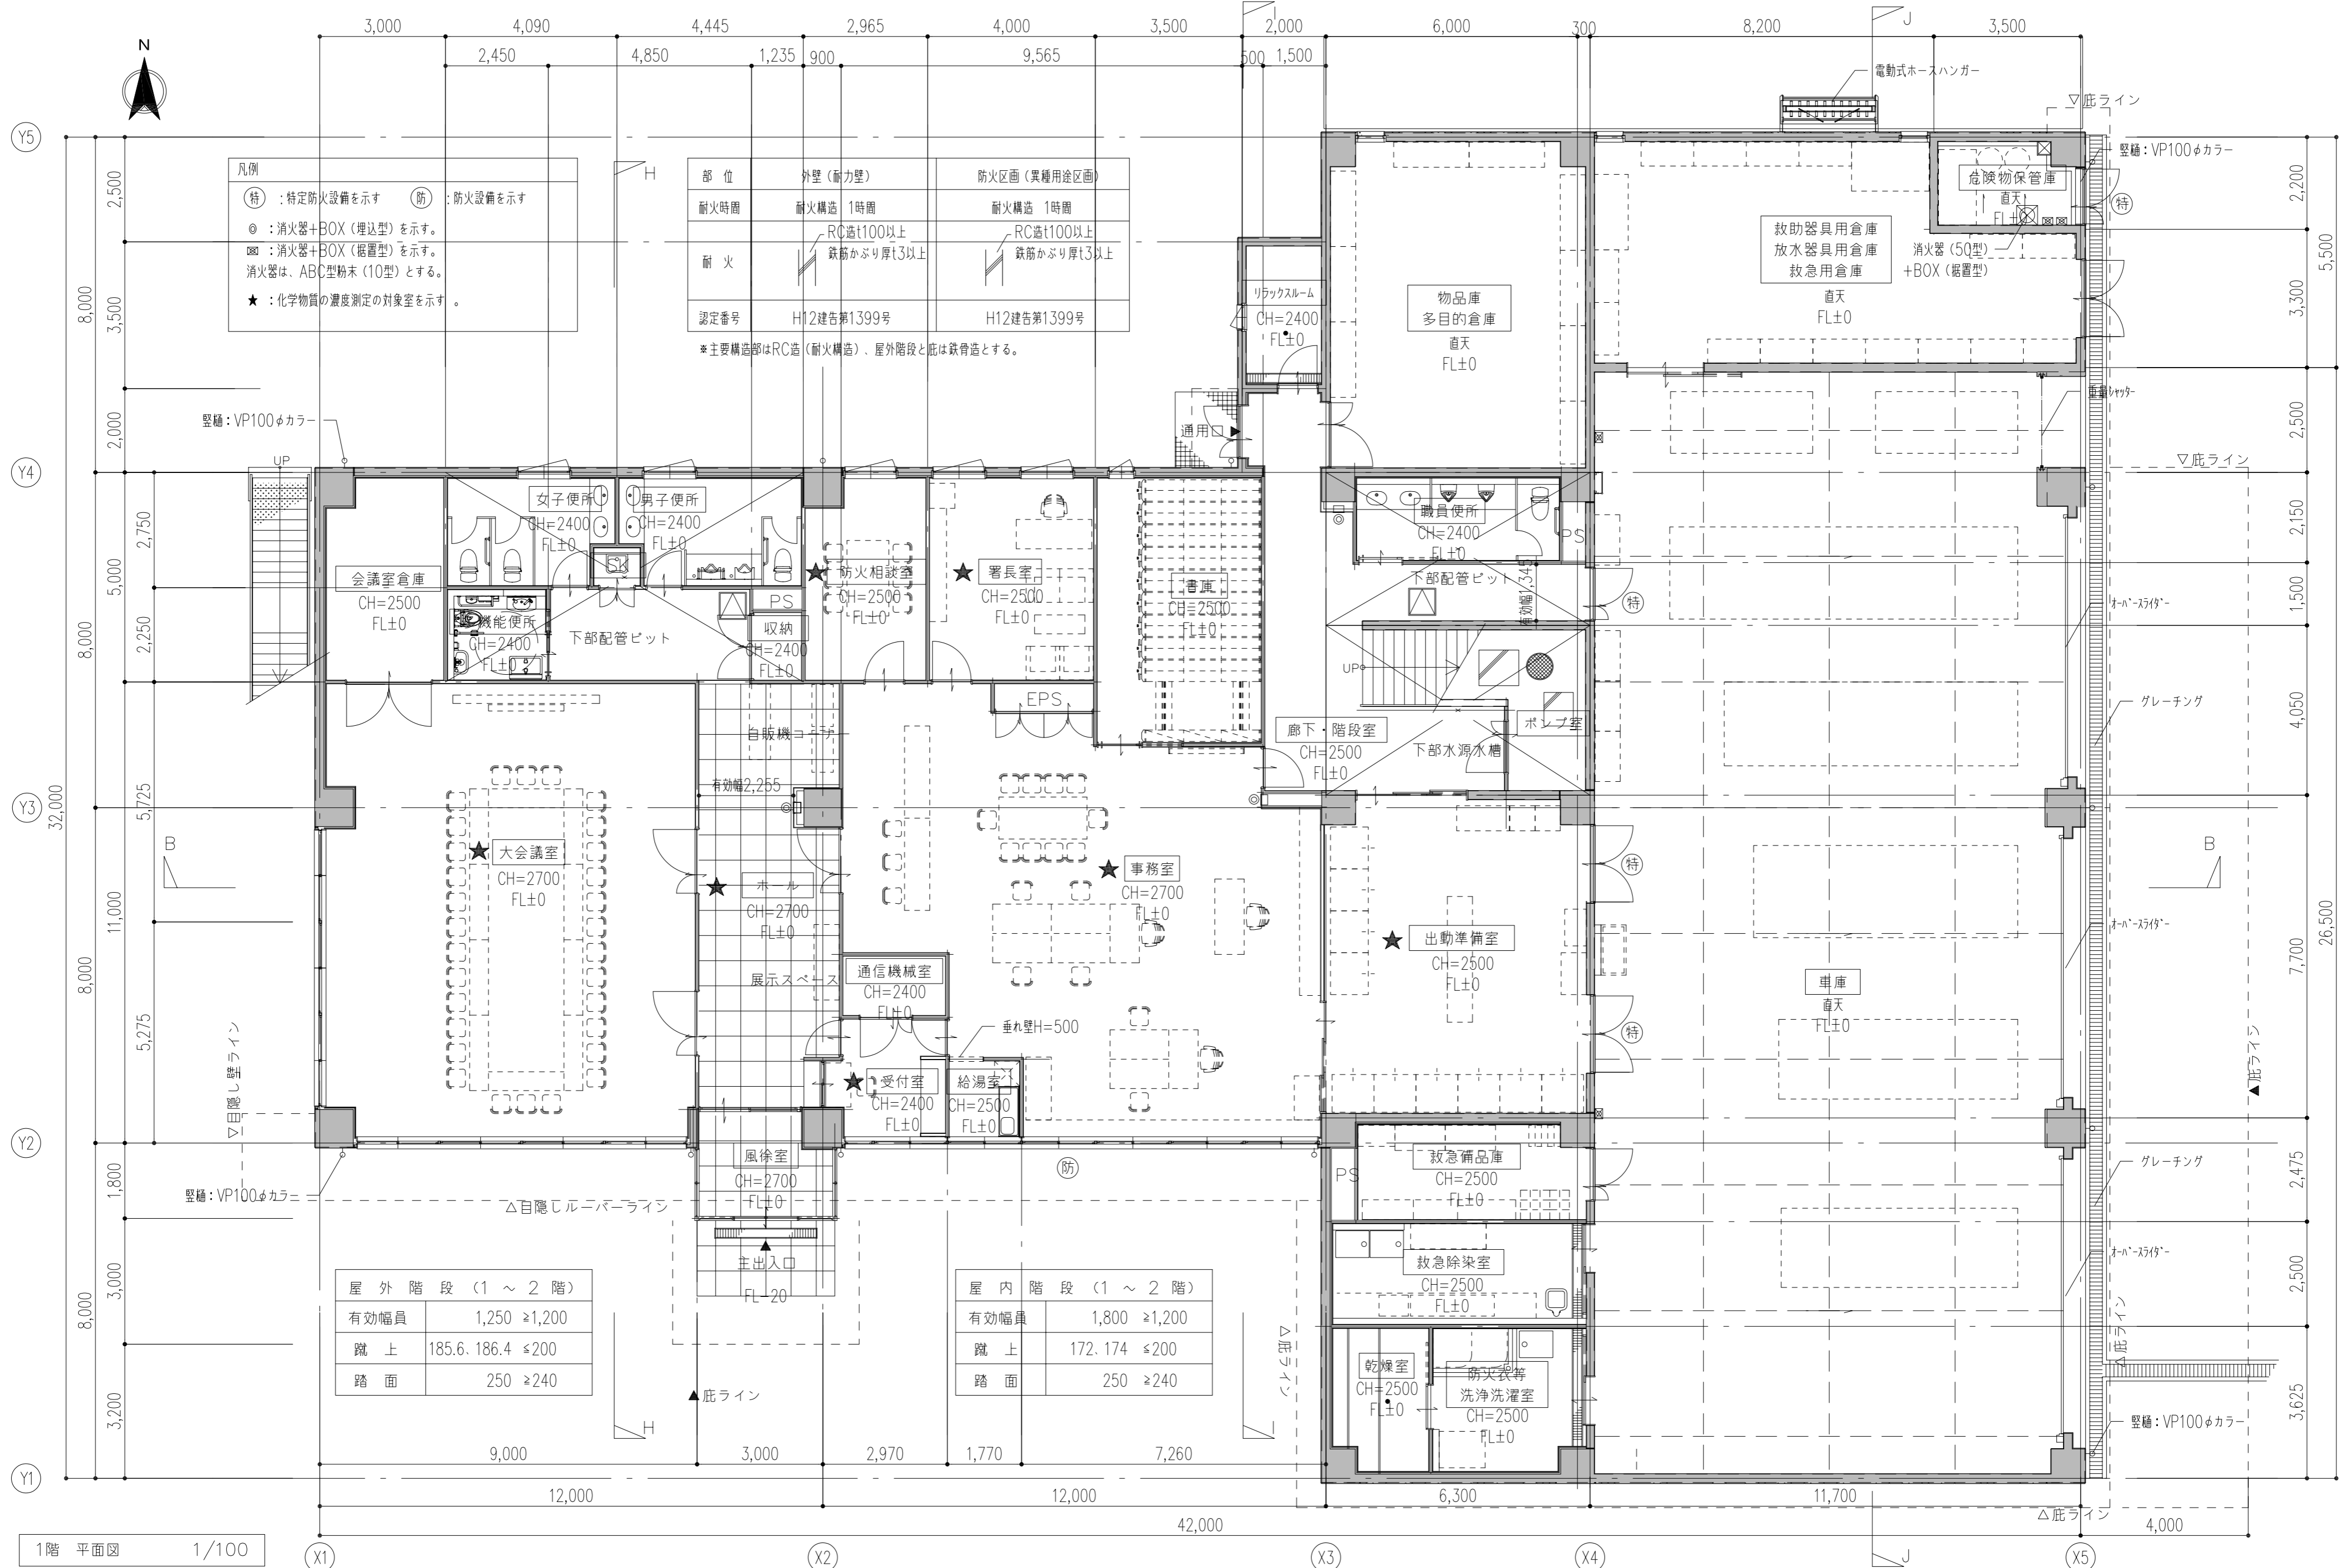

凡例

(特)	: 特定防火設備を示す	(防)	: 防火設備を示す
◎	: 消火器+BOX (埋込型) を示す。		
⊠	: 消火器+BOX (据置型) を示す。		
消火器は、ABC型粉末(10型)とする。			
★	: 化学物質の濃度測定の対象を示す。		

部位	外壁(耐力壁)	防火区画(異種用途区画)
耐火時間	耐火構造 1時間	耐火構造 1時間
耐火	RC造t100以上 鉄筋かぶり厚t3以上	RC造t100以上 鉄筋かぶり厚t3以上
認定番号	H12建告第1399号	H12建告第1399号

*主要構造部はRC造(耐火構造)、屋外階段と庇は鉄骨造とする。


屋外階段 (1 ~ 2 階)

有効幅員	1,250 ≧ 1,200
蹴上	185.6、186.4 ≦ 200
路面	250 ≧ 240

屋内階段 (1 ~ 2 階)

有効幅員	1,800 ≧ 1,200
蹴上	172、174 ≦ 200
路面	250 ≧ 240

1階 平面図 1/100

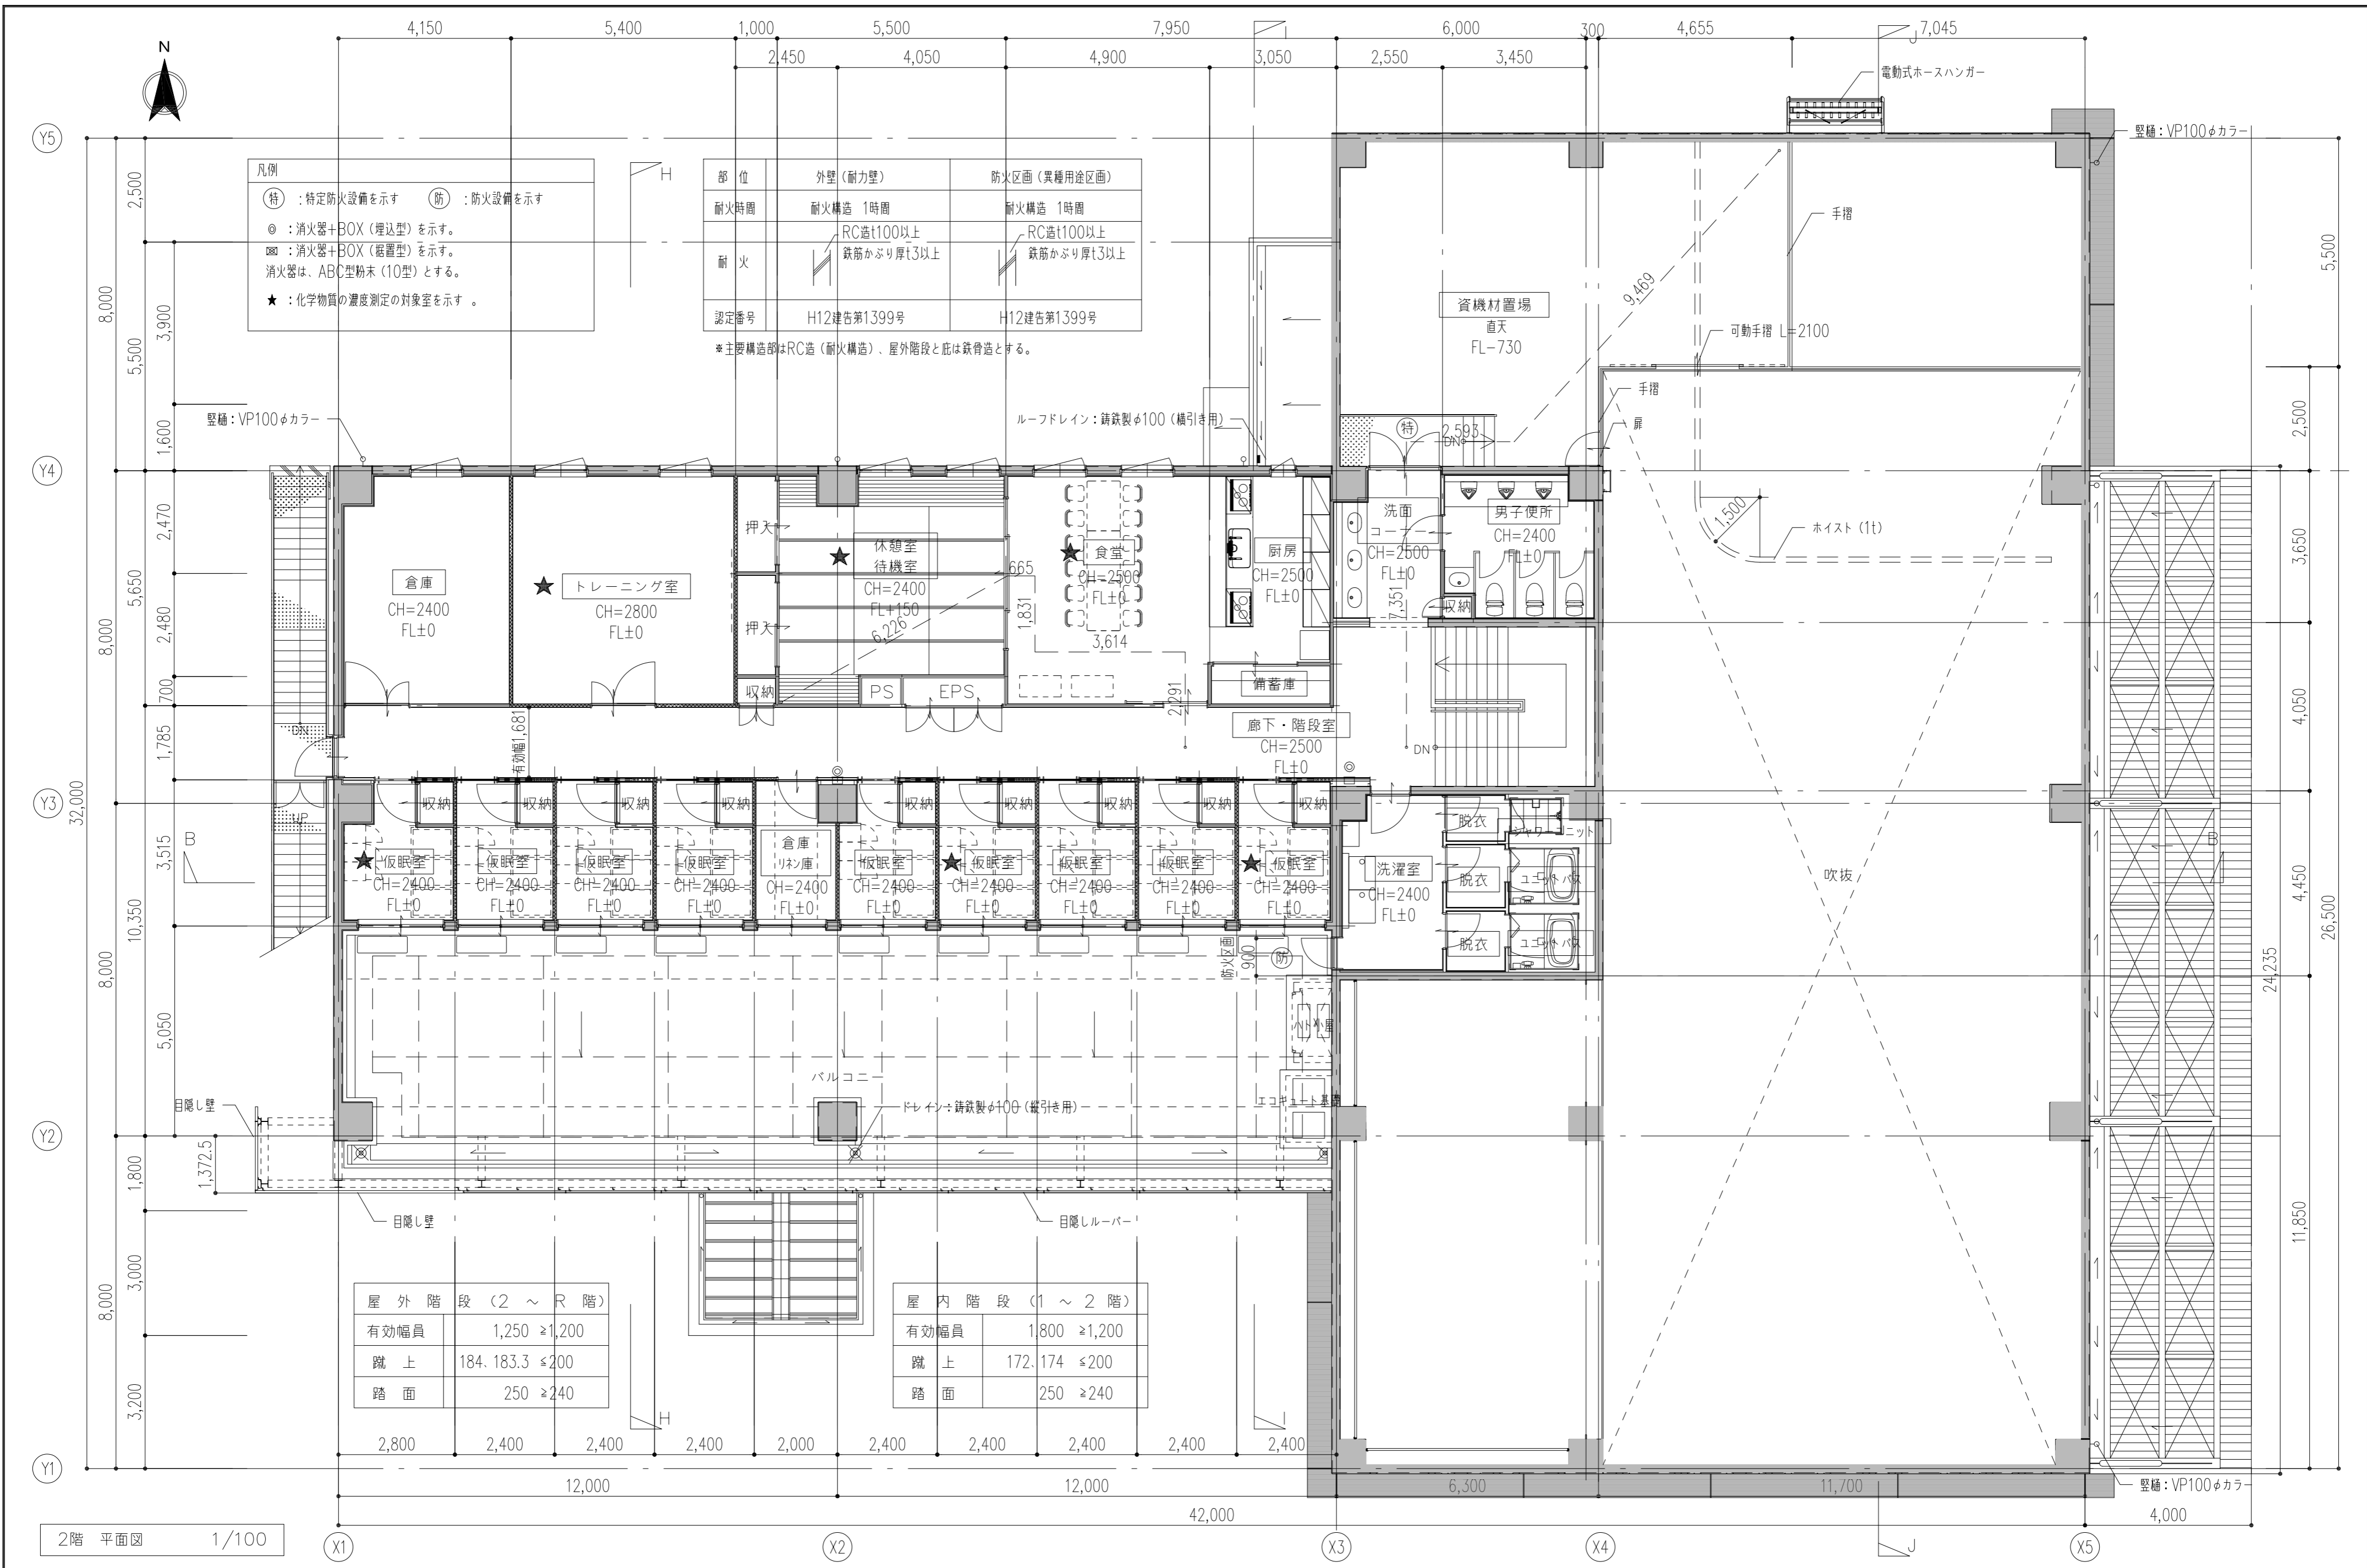

凡例
 (特) : 特定防火設備を示す (防) : 防火設備を示す
 ◎ : 消火器+BOX (埋込型) を示す。
 ⊠ : 消火器+BOX (据置型) を示す。
 消火器は、ABC型粉末 (10型) とする。
 ★ : 化学物質の濃度測定の対象室を示す。


部位	外壁 (耐力壁)	防火区画 (異種用途区画)
耐火時間	耐火構造 1時間	耐火構造 1時間
耐火	RC造t100以上 鉄筋かぶり厚t3以上	RC造t100以上 鉄筋かぶり厚t3以上
認定番号	H12建告第1399号	H12建告第1399号

*主要構造部はRC造 (耐火構造)、屋外階段と庇は鉄骨造とする。

屋外階段 (2 ~ R 階)	
有効幅員	1,250 ≥ 1,200
蹴上	184. 183.3 ≤ 200
踏面	250 ≥ 240



屋内階段 (1 ~ 2 階)	
有効幅員	1,800 ≥ 1,200
蹴上	172. 174 ≤ 200
踏面	250 ≥ 240

2階 平面図 1/100

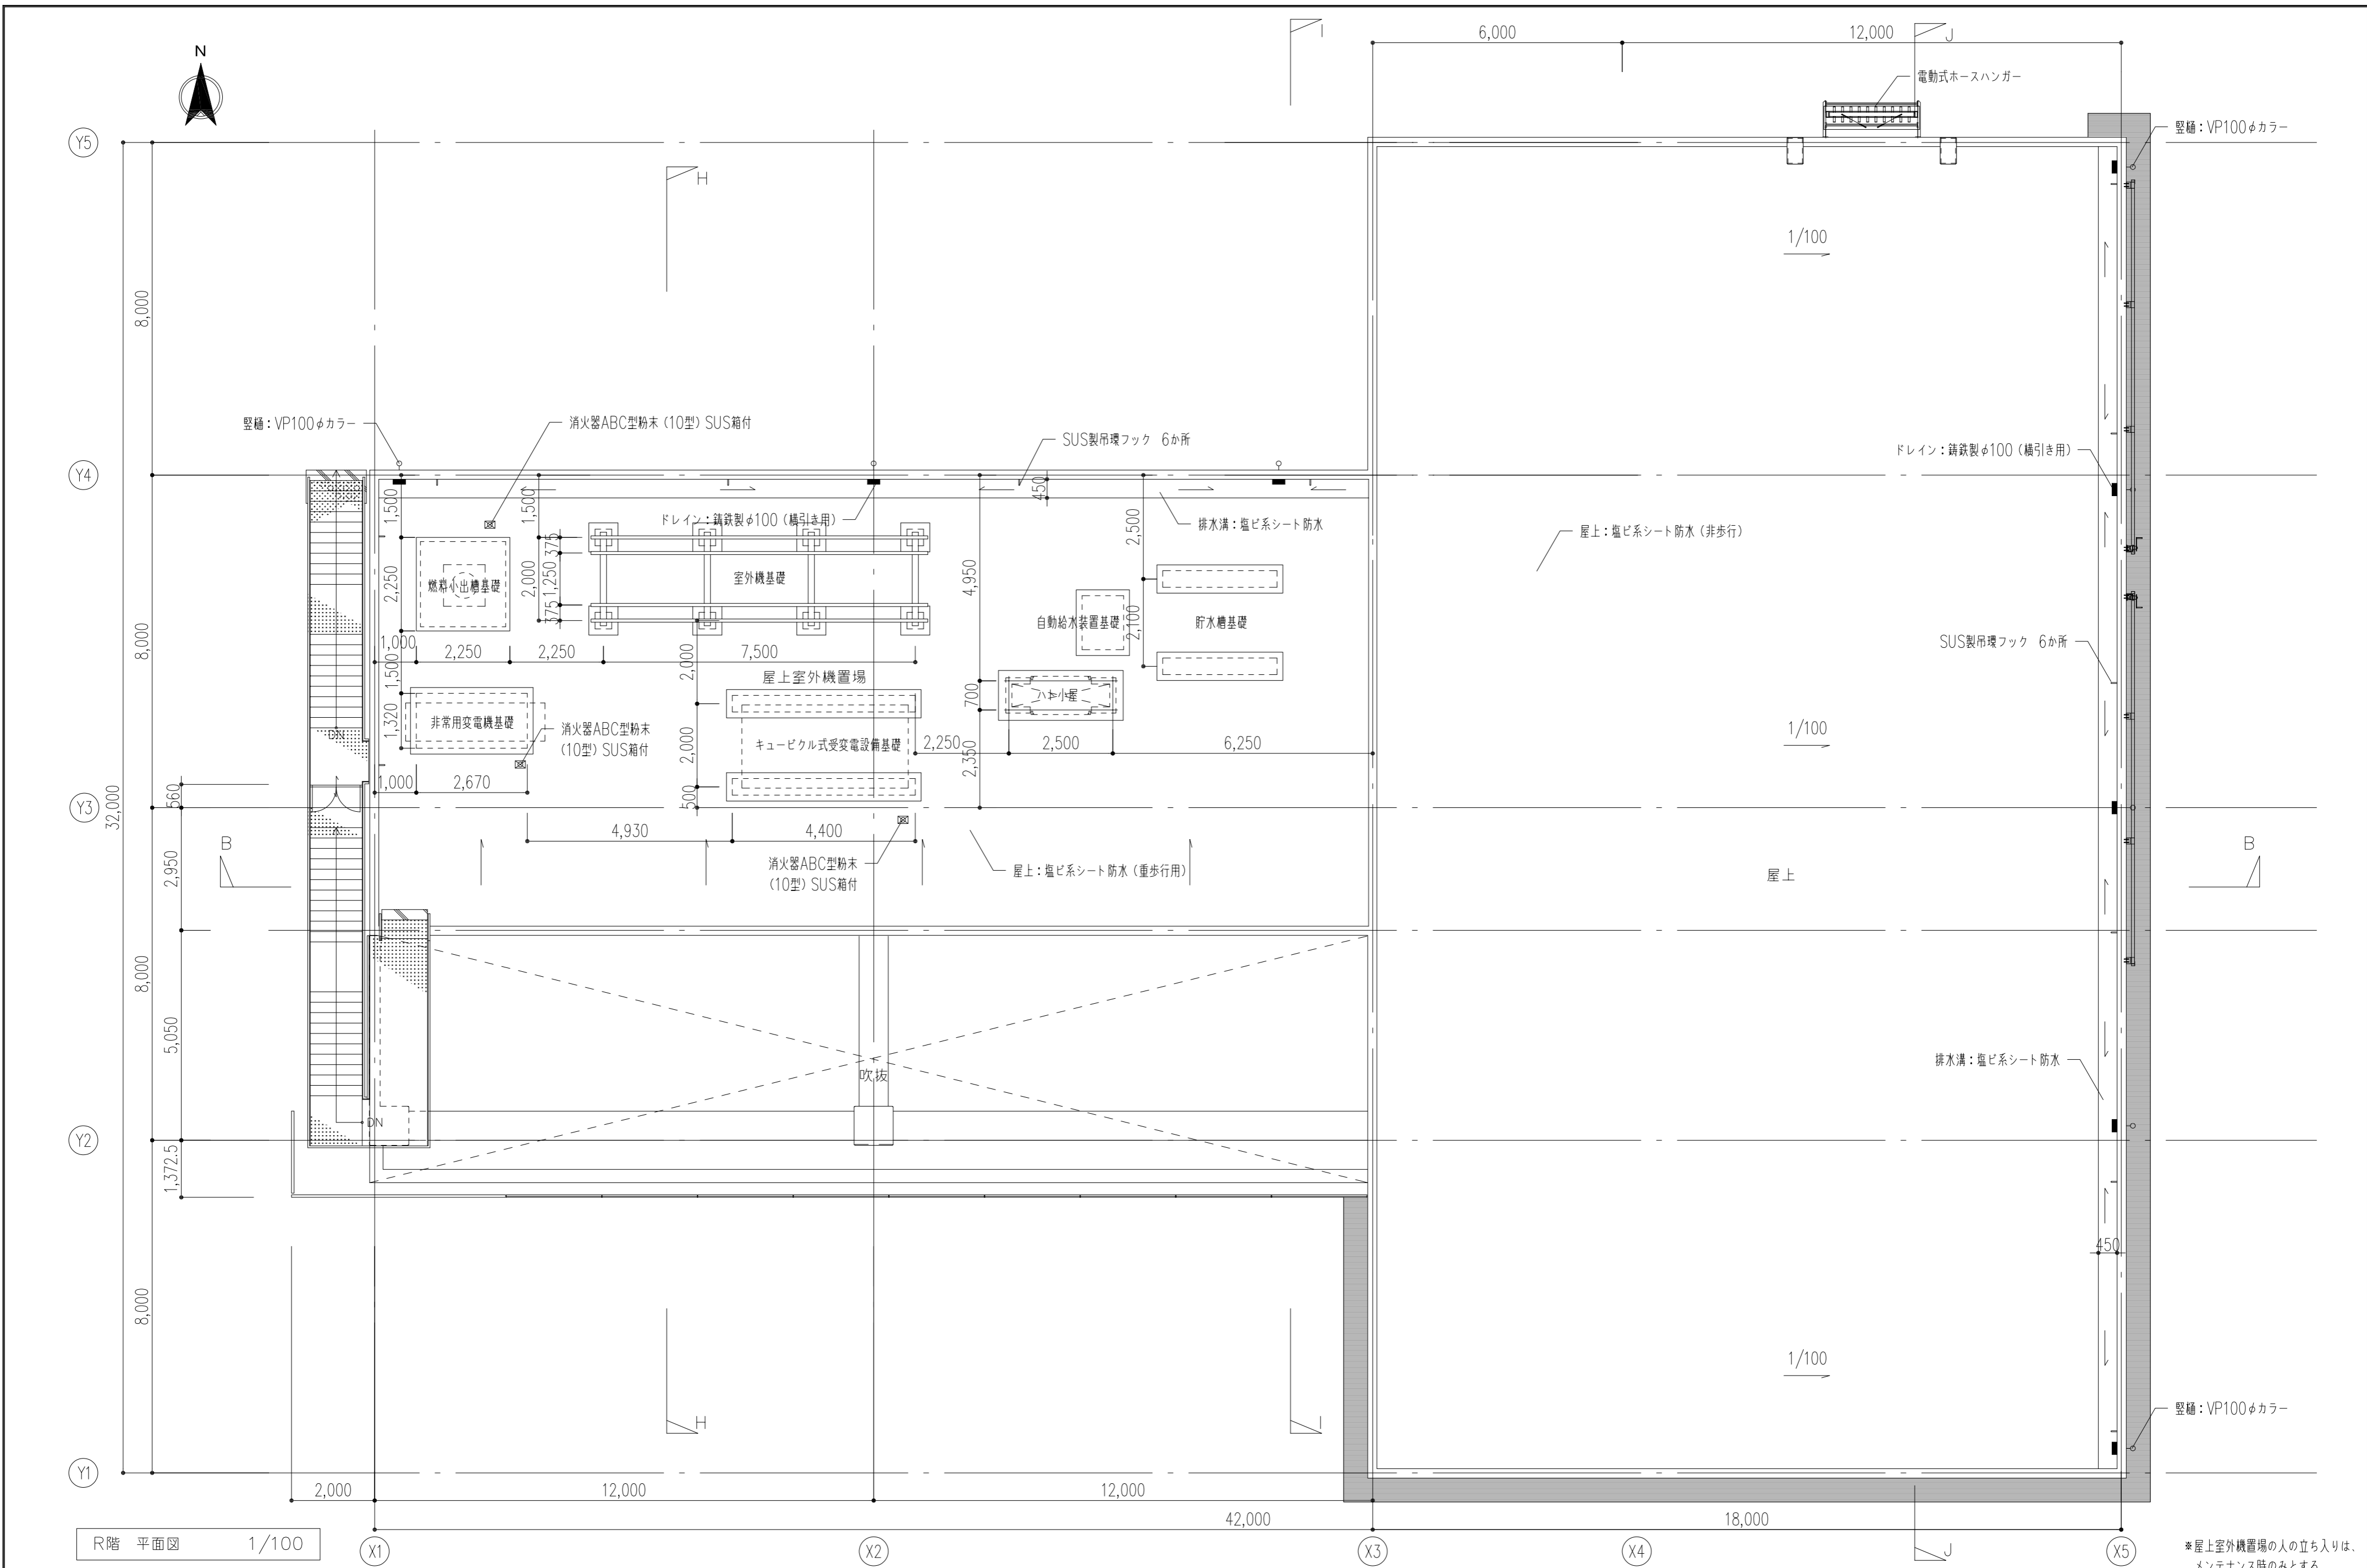


*屋上室外機置場の人の立ち入りは、メンテナンス時のみとする。


特記事項	工事名称	徳島中央広域連合西消防署新築工事	図面No.	A / 10	工事種別	建築	株式会社 阿波設計事務所 四国支店 一級建築士事務所 徳島県知事登録 第41036号	管理建築士	程野 祐介	設計No.	—
	図面名称	R階平面図	縮尺	A3 (1/150) A2 (1/100)	校閲	大臣登録 第338983号		担当	製図	設計年月日	2017.9

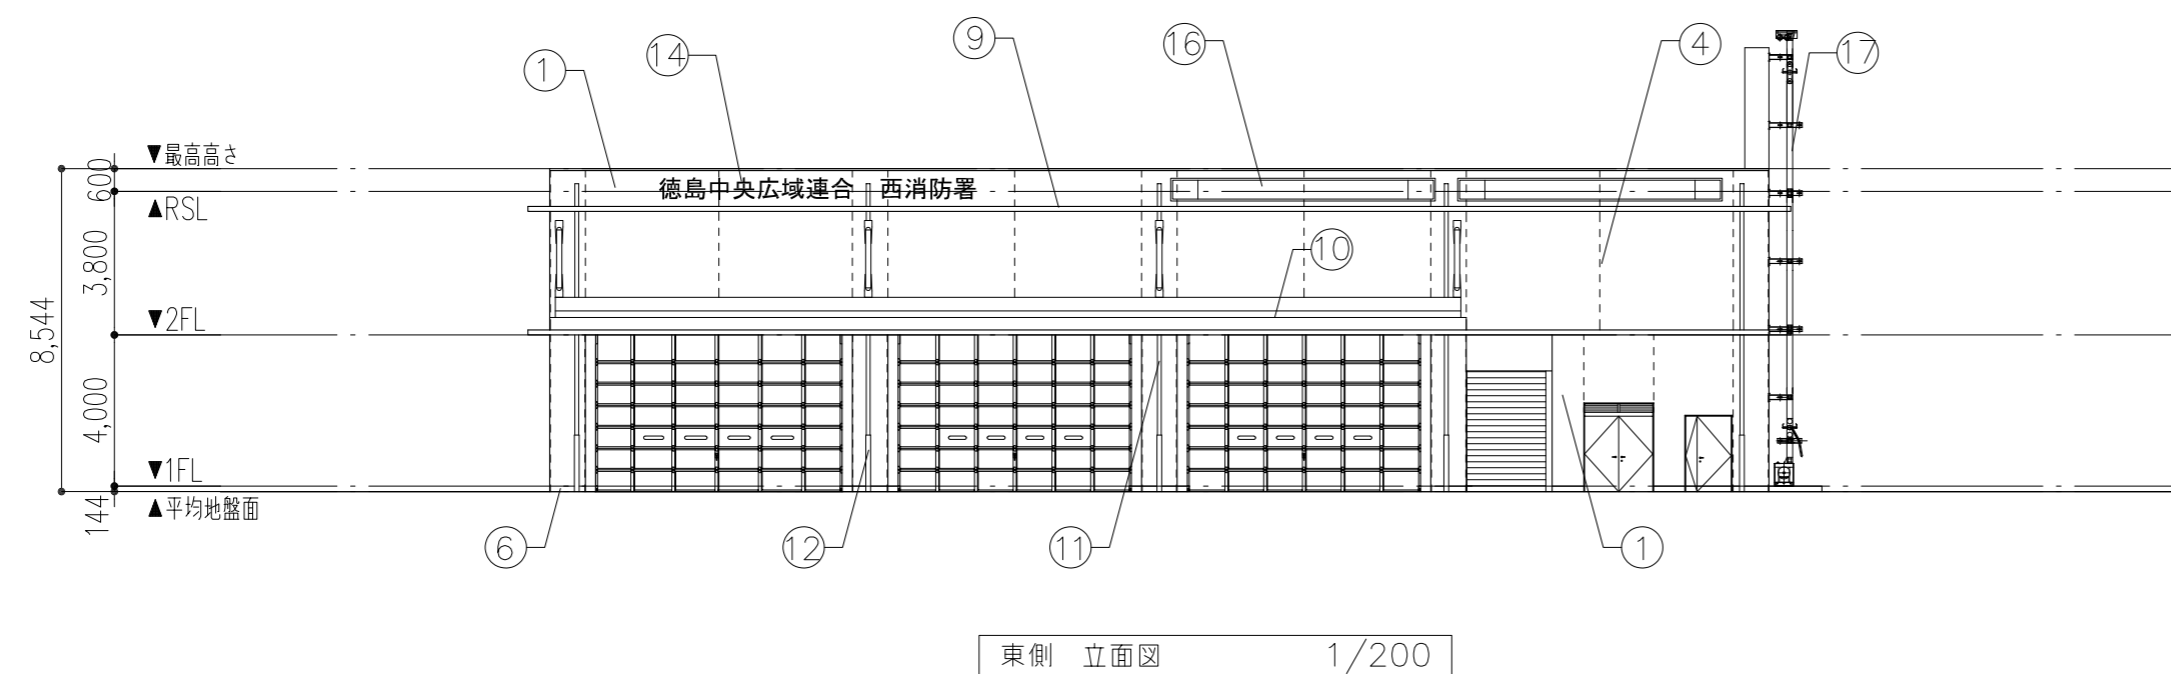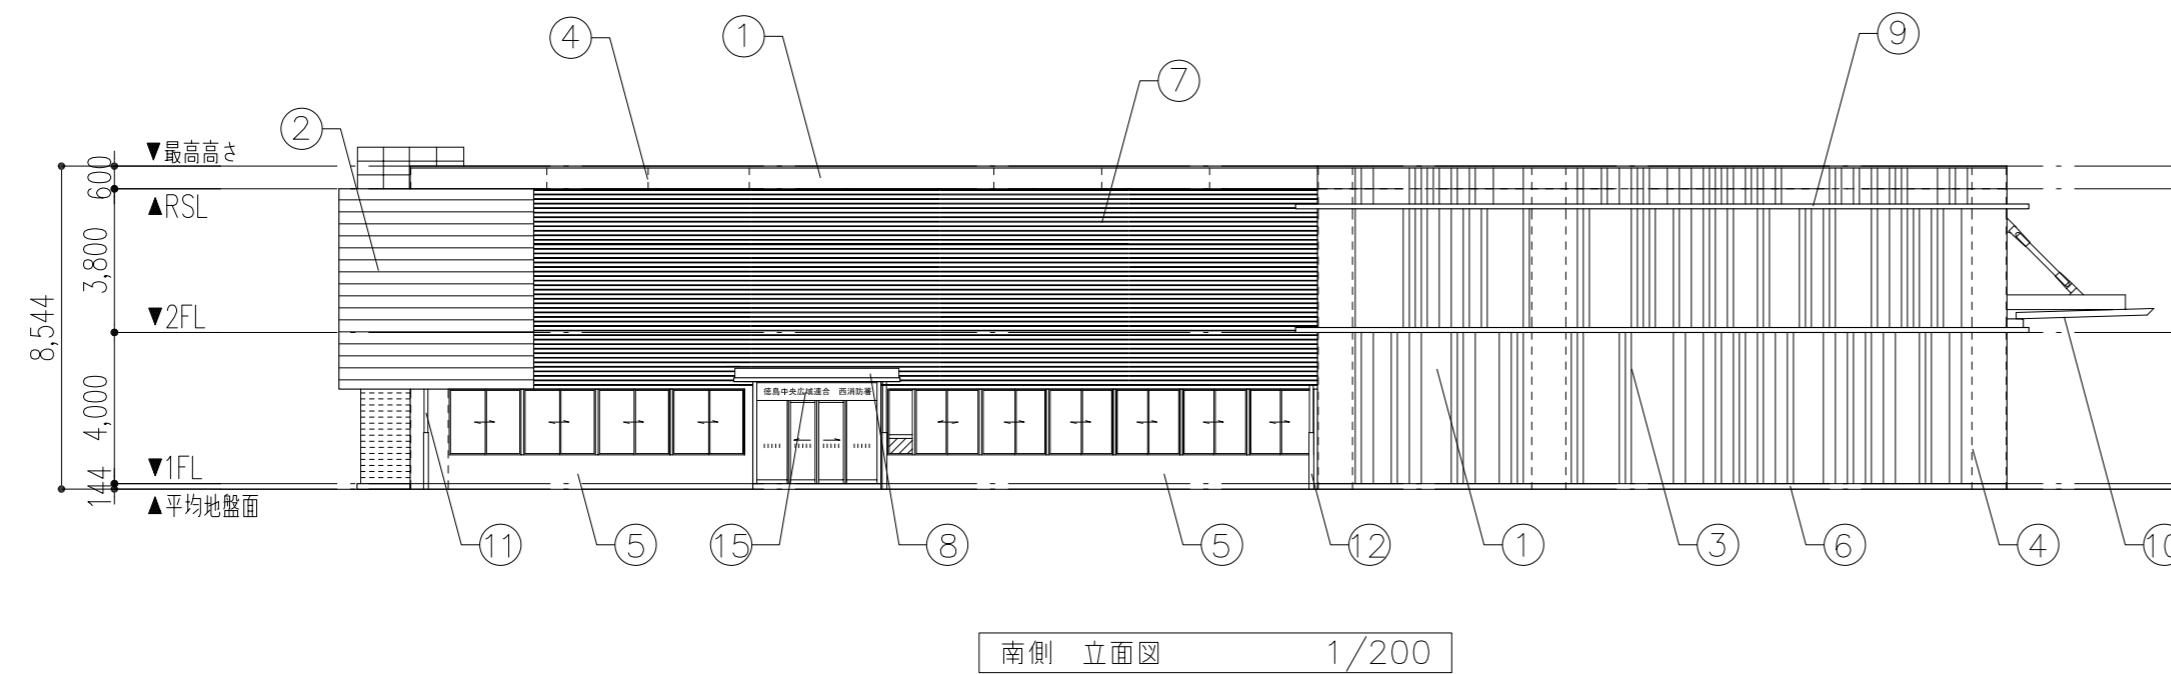

外部仕上表		
記号	部 位	仕 上
①	外壁	RC打放しの上、防水形複層塗材E (ゆず肌)
②	外壁	押し成形セメント板t60 横張り (リブ模様)、DP塗
③	外壁	化粧目地: W20×D25
④	外壁	誘発目地: W20×D20
⑤	腰壁	コンクリート化粧打放し (県産杉板型枠)、特殊美装
⑥	幅木	上部外壁同材
⑦	屋上目隠し	ルーバー: アルミ製押し成形品
⑧	キャノピー屋根	ガルバリウム鋼板
⑨	庇	(天端) コンクリート押え下地の上、塗膜防水 (X-2) (庇見付) コンクリート打ち放し補修+特殊美装
⑩	庇	(車庫前) 屋根折板t0.6 (山高150) ガルバリウム鋼板素地
⑪	雨樋	縦樋100φ (塩ビ製カラー)、ルーフトレイン (鋳鉄製)
⑫	雨樋	養生管SGPφ125 (H=1,500) 溶融亜鉛メッキ
⑬	屋外階段	溶融亜鉛メッキ仕上げ (HDZ55)
⑭	ロゴサイン	SUS箱文字
⑮	館名表示	SUS箱文字
⑯	横断幕	ステンレス製
⑰	ホースハンガー	溶融亜鉛メッキ仕上げ (HDZ55)

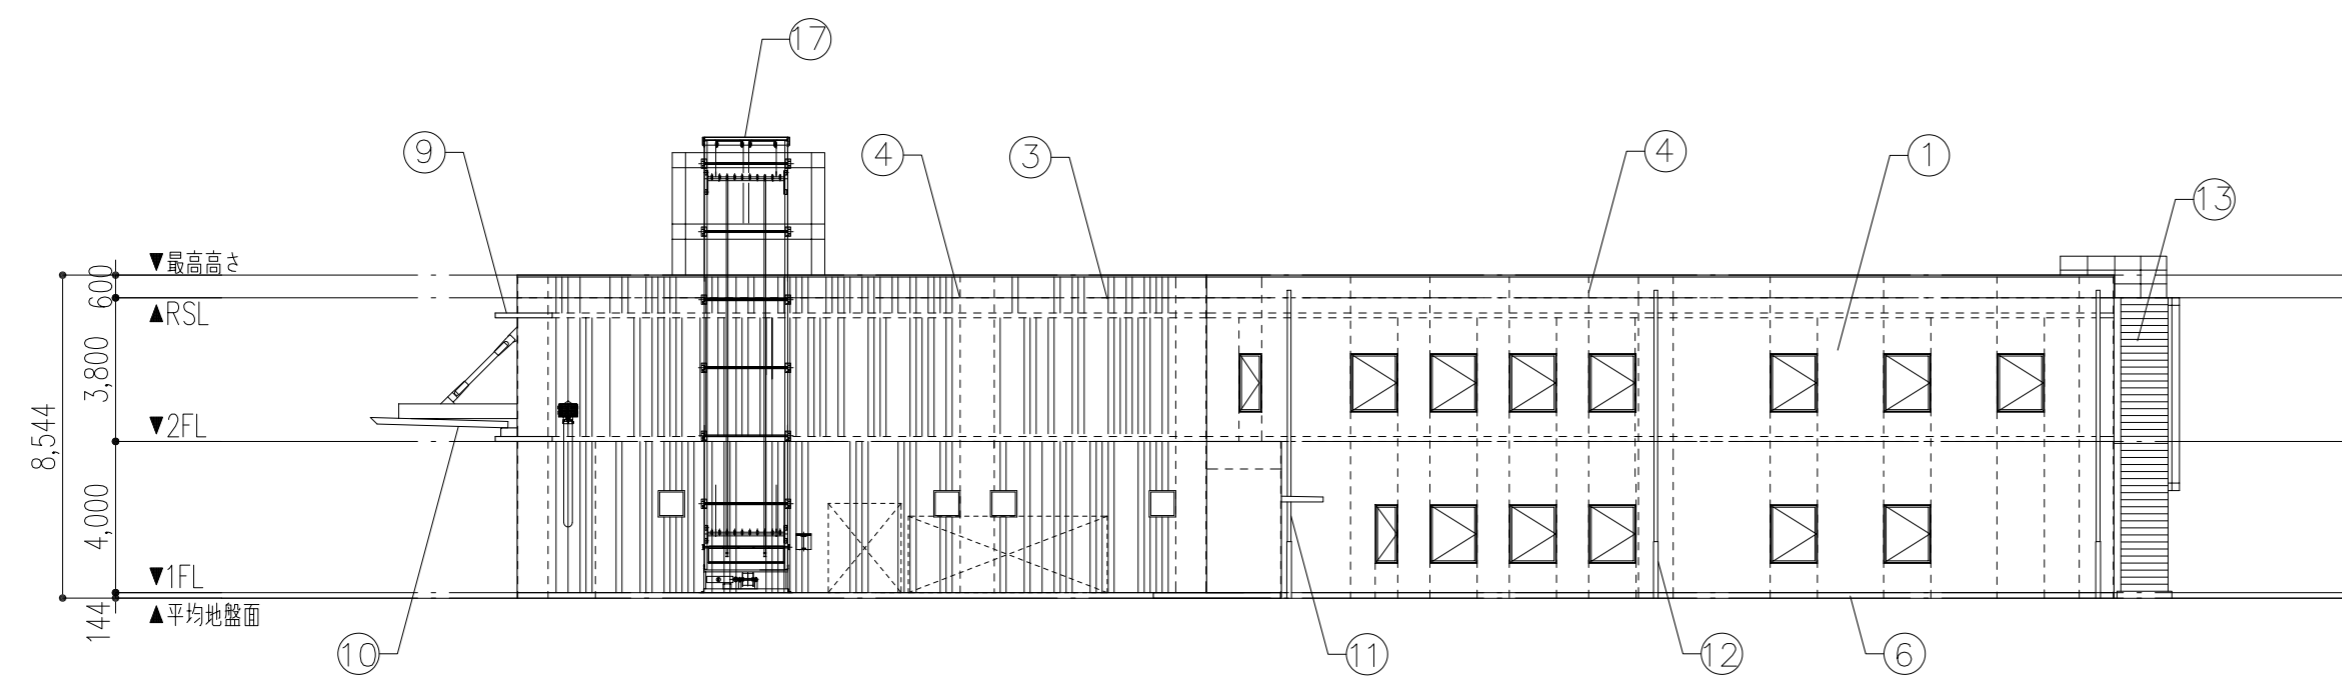

北側 立面図 1/200

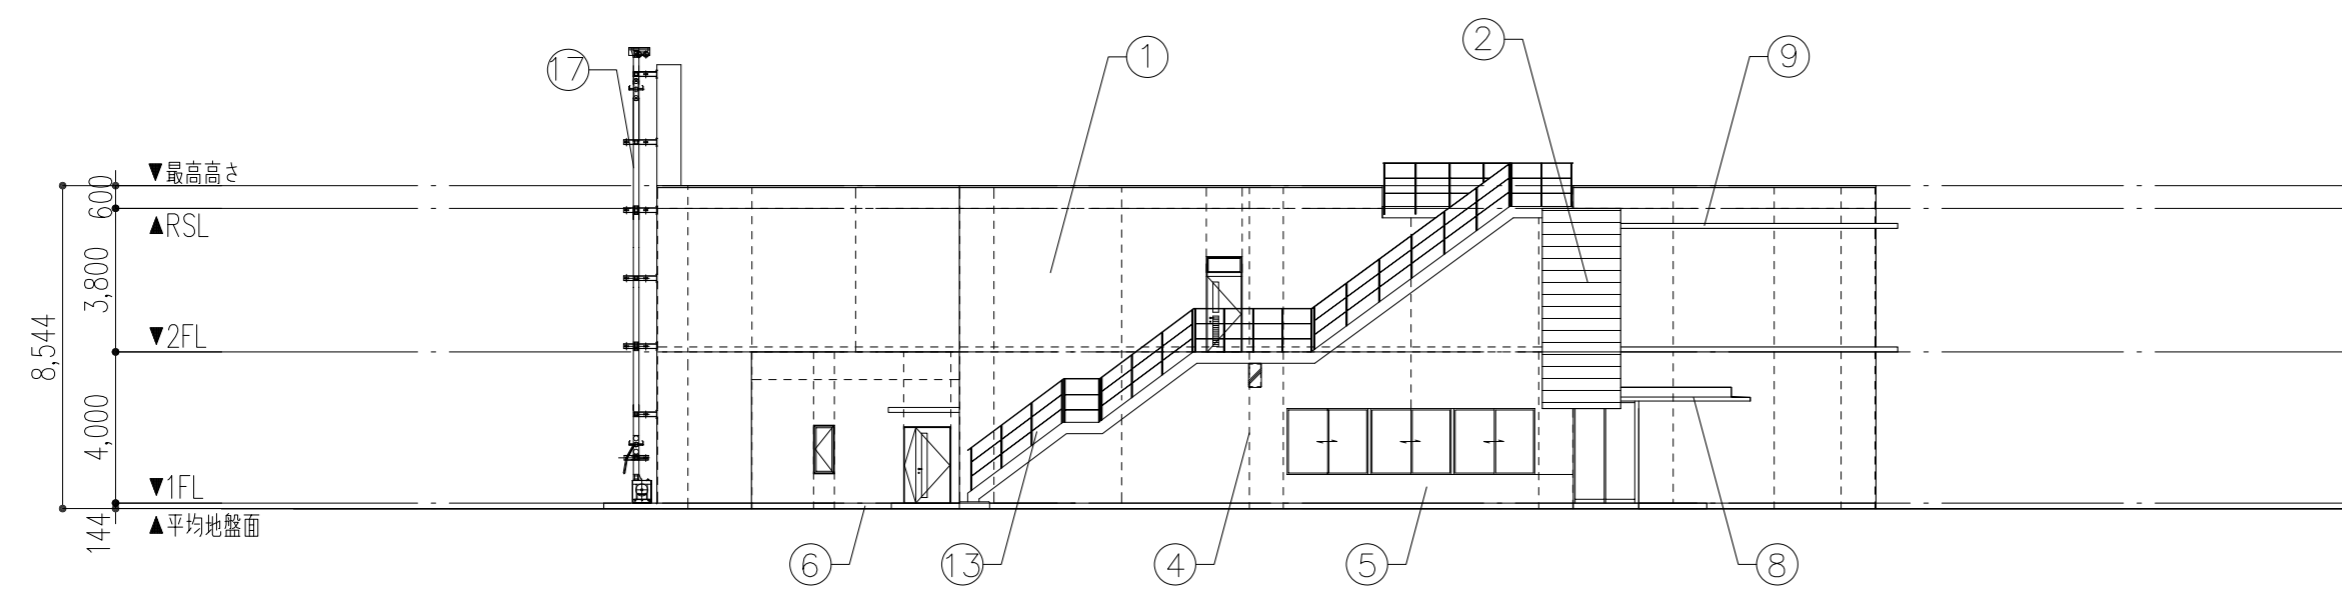


西側 立面図 1/200


外部仕上表		
記号	部 位	仕 上
①	外壁	RC打放しの上、防水形複層塗材E (ゆず肌)
②	外壁	押し出し成形セメント板t60 横張り (リブ模様)、DP塗
③	外壁	化粧目地: W20×D25
④	外壁	誘発目地: W20×D20
⑤	腰壁	コンクリート化粧打放し (県産杉板型枠)、特殊美装
⑥	幅木	上部外壁同材
⑦	屋上目隠し	ルーバー: アルミ押し出し成形品
⑧	キャノピー屋根	ガルバリウム鋼板
⑨	庇	(天端) コンクリート押え下地の上、塗膜防水 (X-2) (庇見付) コンクリート打ち放し補修+特殊美装
⑩	庇	(車庫前) 屋根折板t0.6 (山高150) ガルバリウム鋼板素地
⑪	雨樋	縦樋100φ (塩ビ製カラー)、ルーフトレイン (鋳鉄製)
⑫	雨樋	養生管SGPφ125 (H=1,500) 溶融亜鉛メッキ
⑬	屋外階段	溶融亜鉛メッキ仕上げ (HDZ55)
⑭	ロゴサイン	SUS箱文字
⑮	館名表示	SUS箱文字
⑯	横断幕	ステンレス製
⑰	ホースハンガー	溶融亜鉛メッキ仕上げ (HDZ55)

特記事項	工事名称 徳島中央広域連合西消防署新築工事
	図面名称 立面図-2


図面No. A / 12	工事種別 建築
縮尺 A3 (1/300) A2 (1/200)	


株式会社 阿波設計事務所 四国支店
一級建築士事務所 徳島県知事登録 第41036号


管理建築士 一級建築士 校 関	程野 祐介 大臣登録 第338983号	設計No. —
担当	製図	設計年月日 2017.9

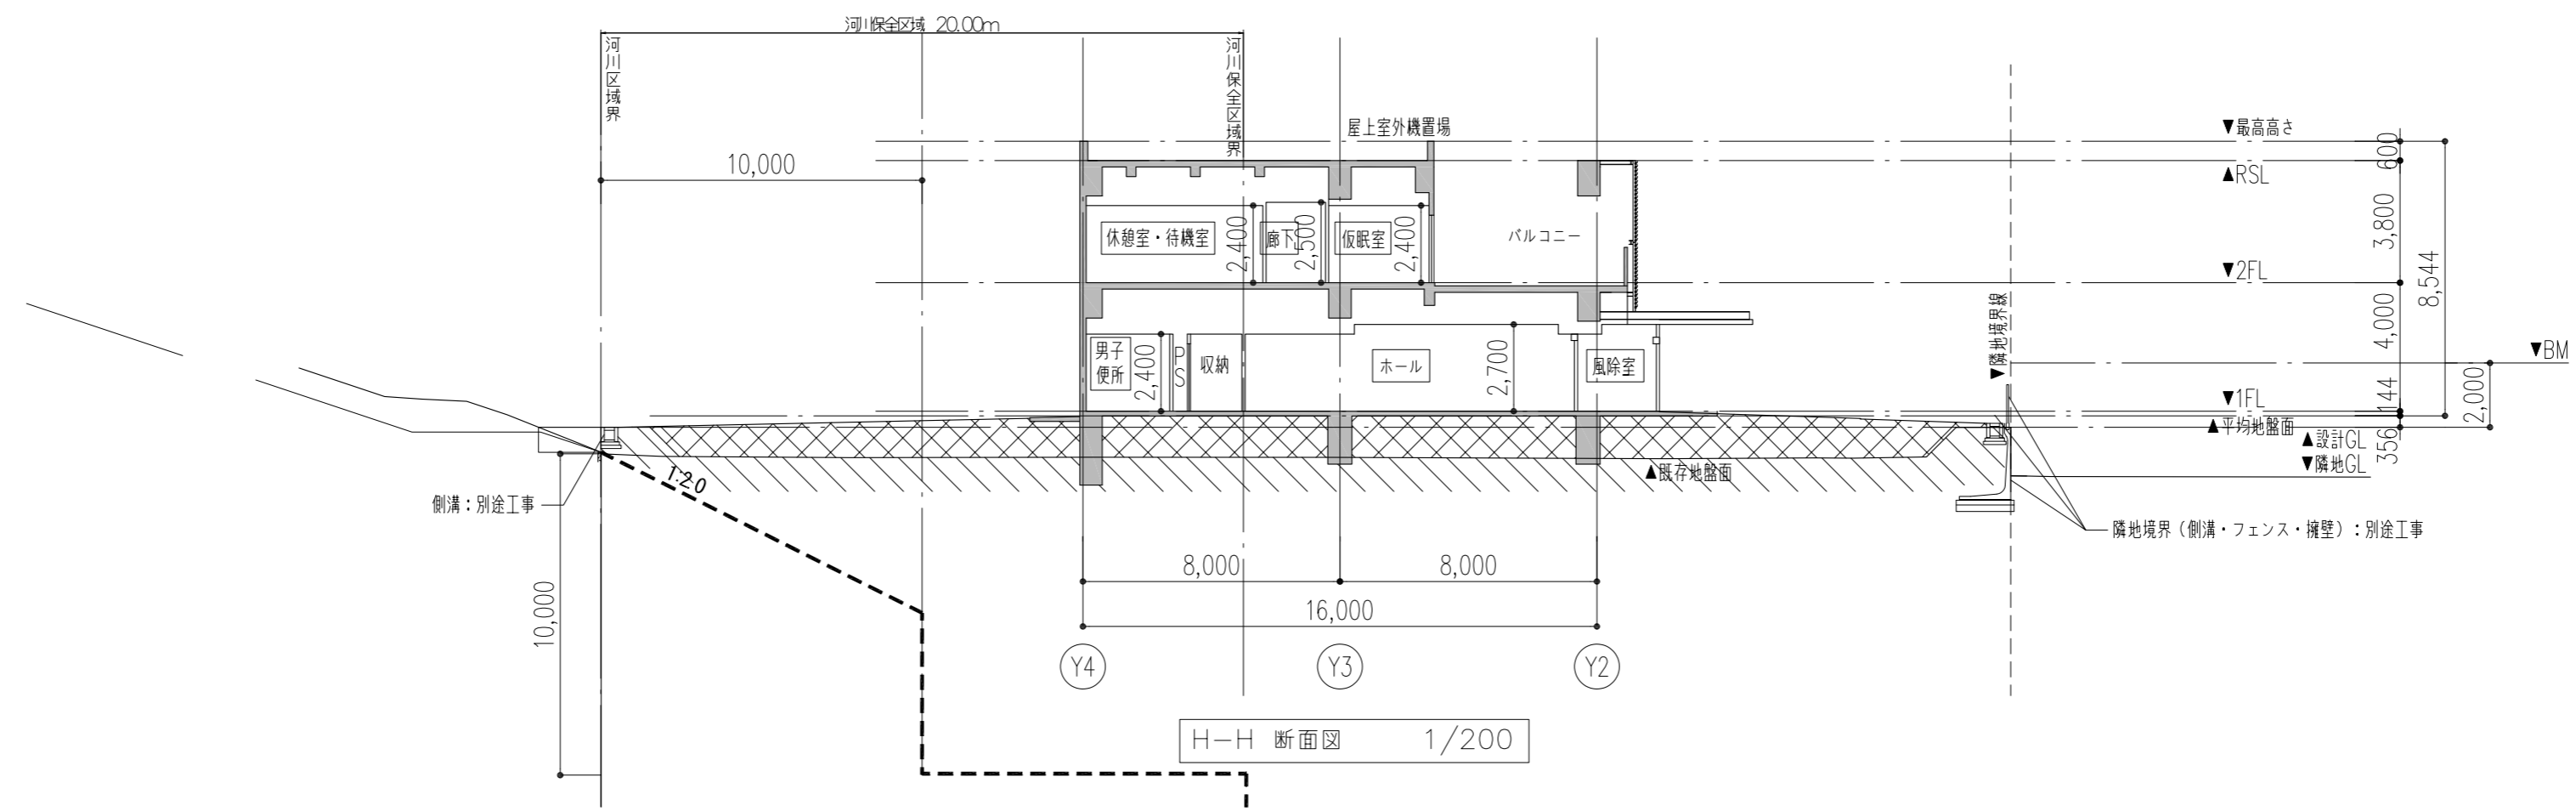

H-H 断面図 1/200

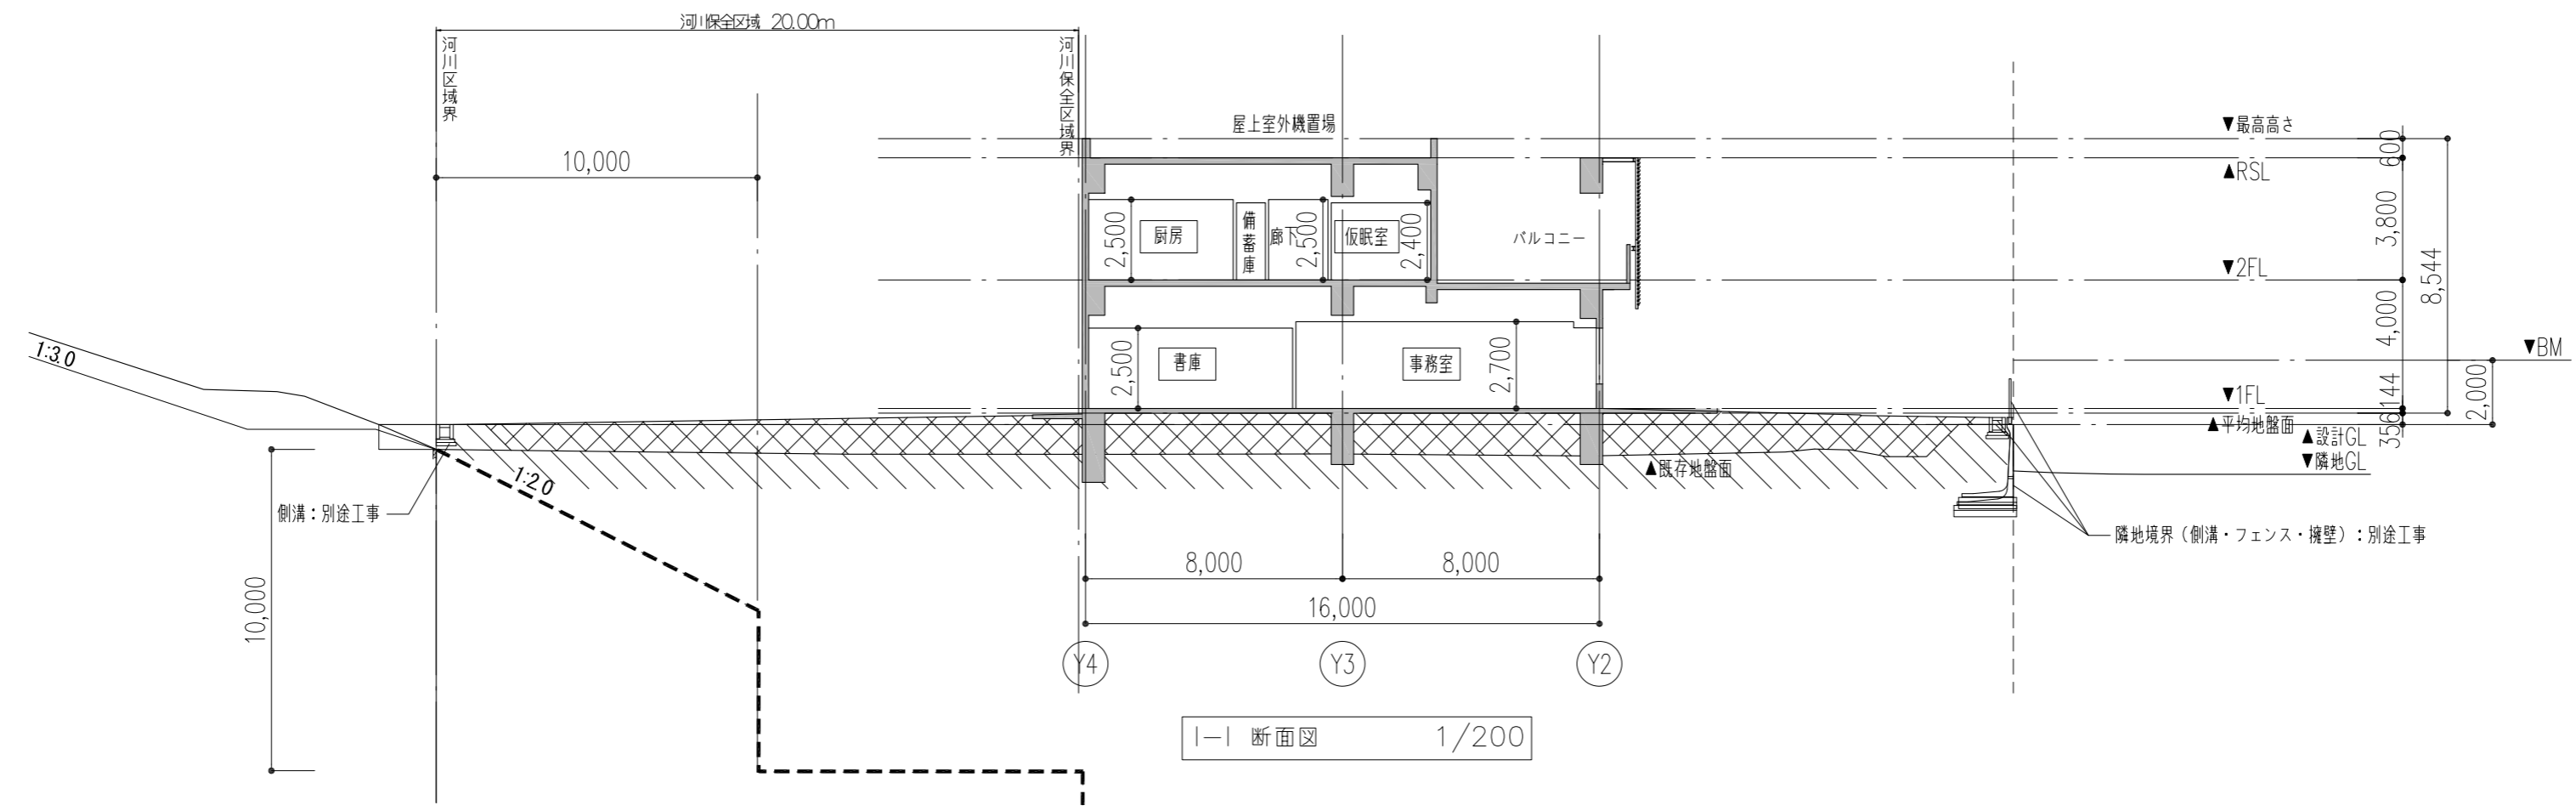


I-I 断面図 1/200

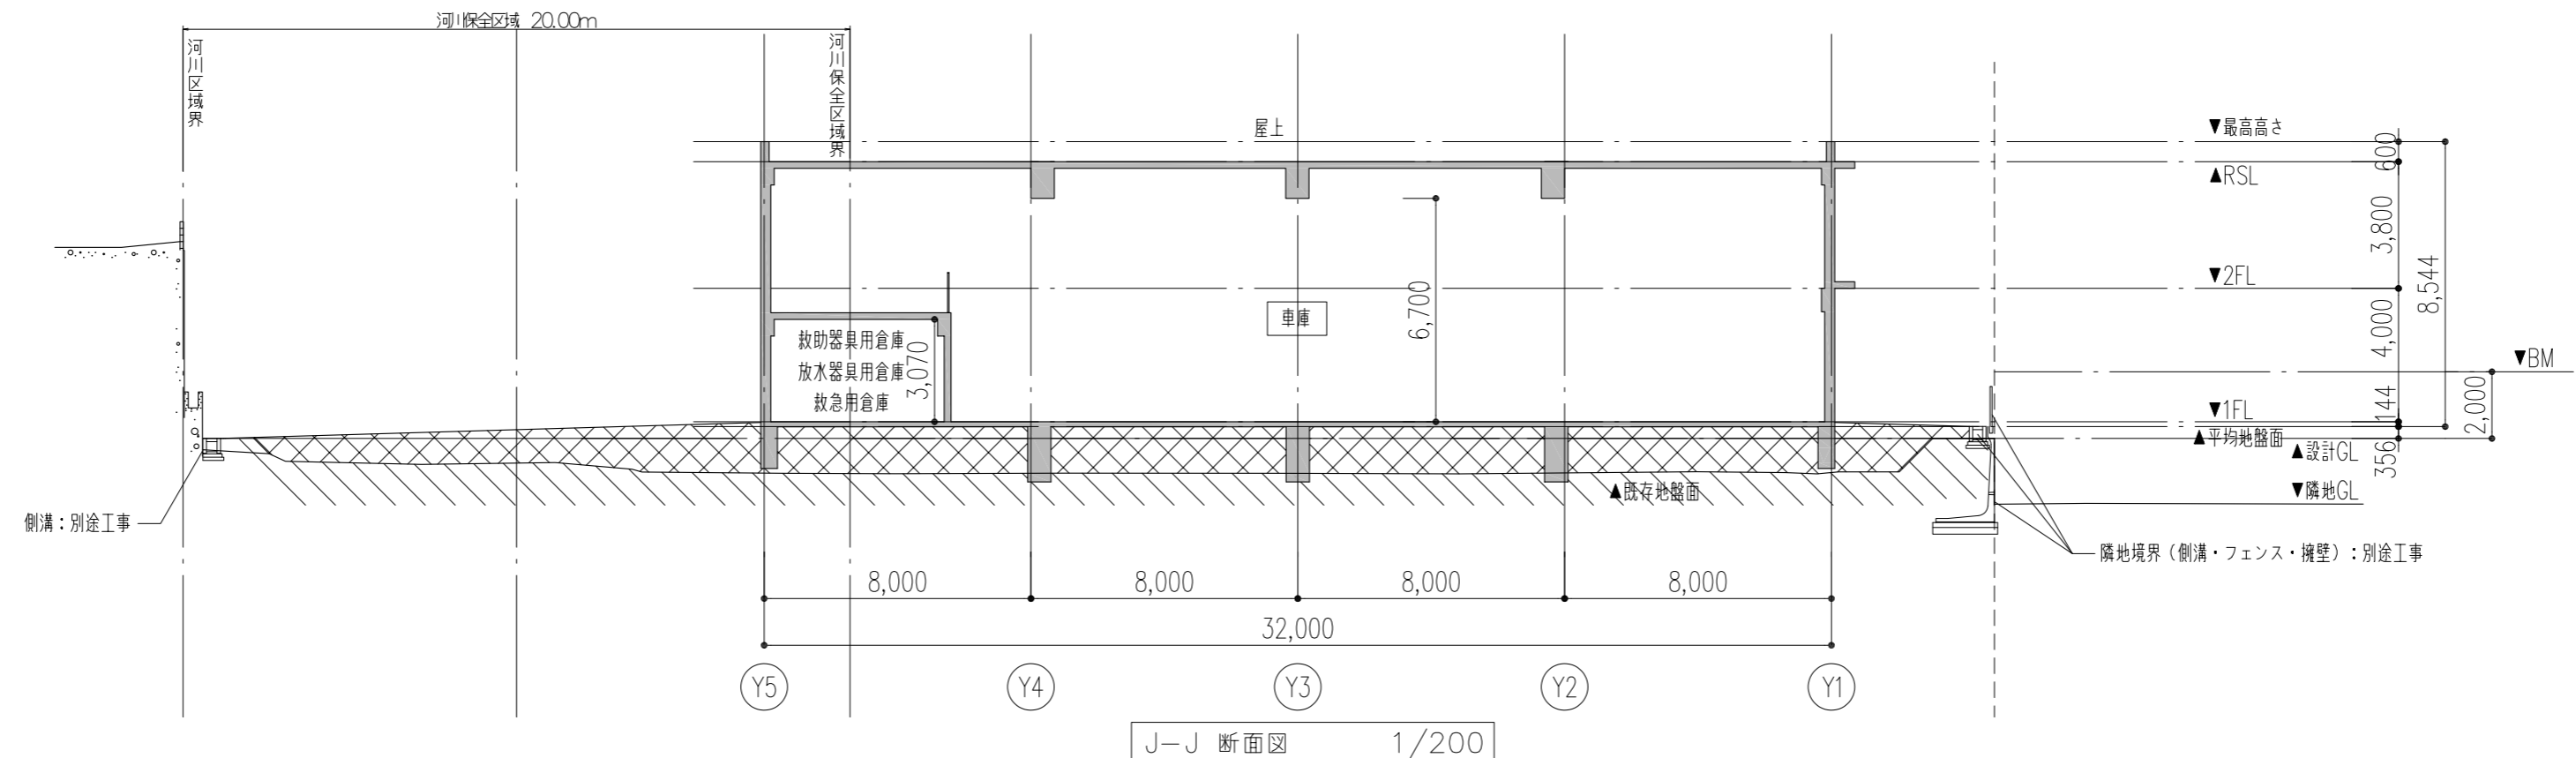


J-J 断面図 1/200

XXXX : 盛土範囲を示す。
*使用土は特記仕様書-3の指定材料とする。


特記事項	工事名称	徳島中央広域連合西消防署新築工事	図面No.	A / 13	工事種別	建築	株式会社 阿波設計事務所 四国支店 一級建築士事務所 徳島県知事登録 第41036号	管理建築士	程野 祐介	設計No.	-
	図面名称	断面図-1	縮尺	A3 (1/300) A2 (1/200)	校閲	一級建築士事務所		担当	製図	設計年月日	2017.9

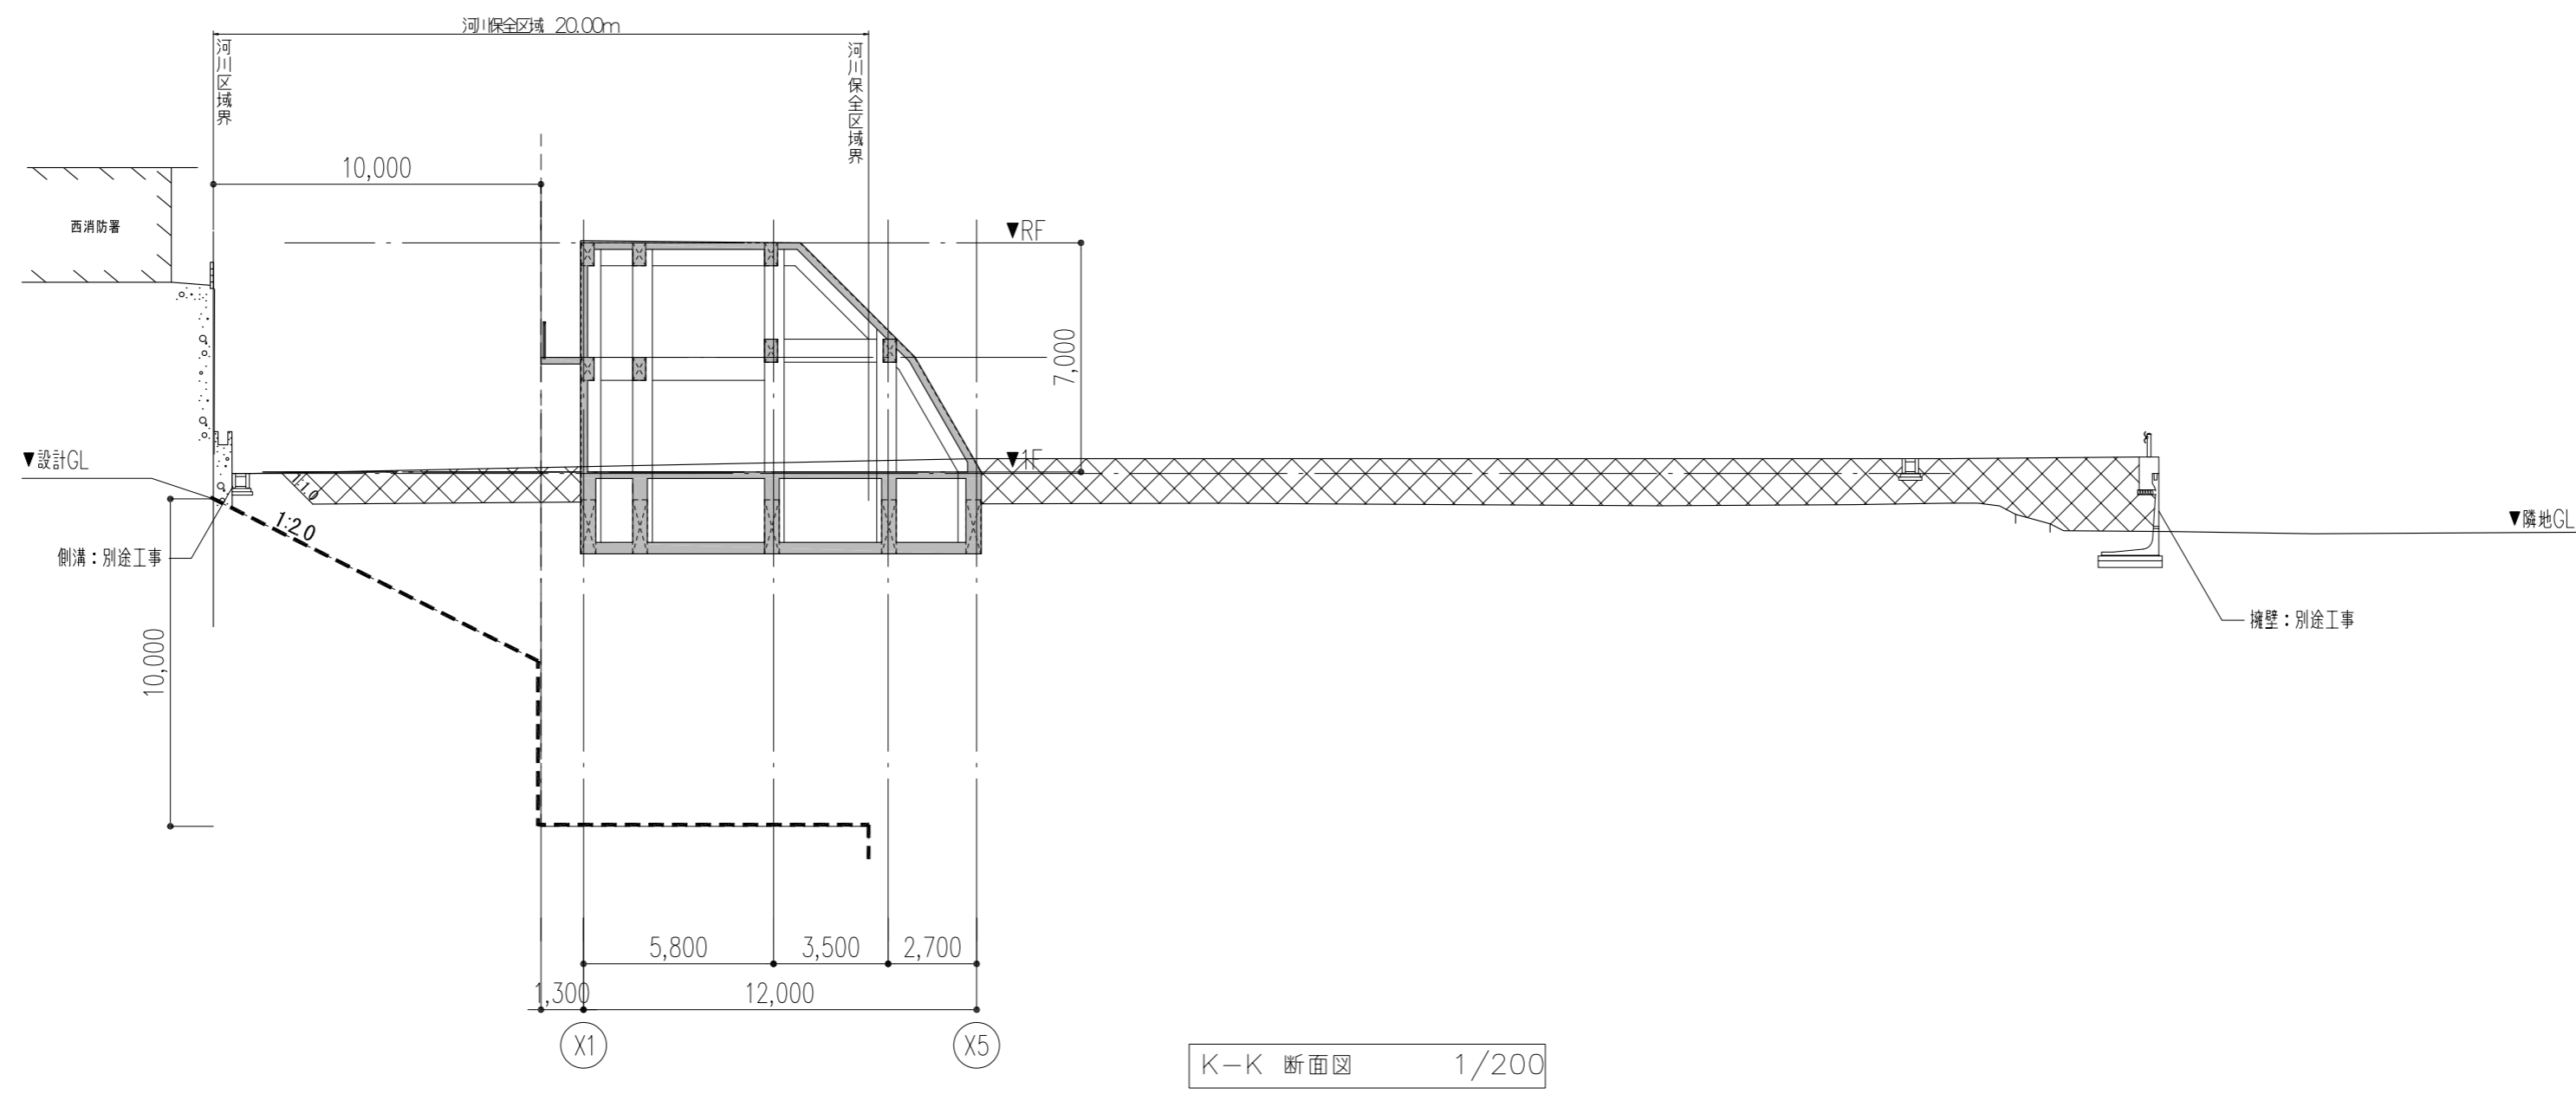


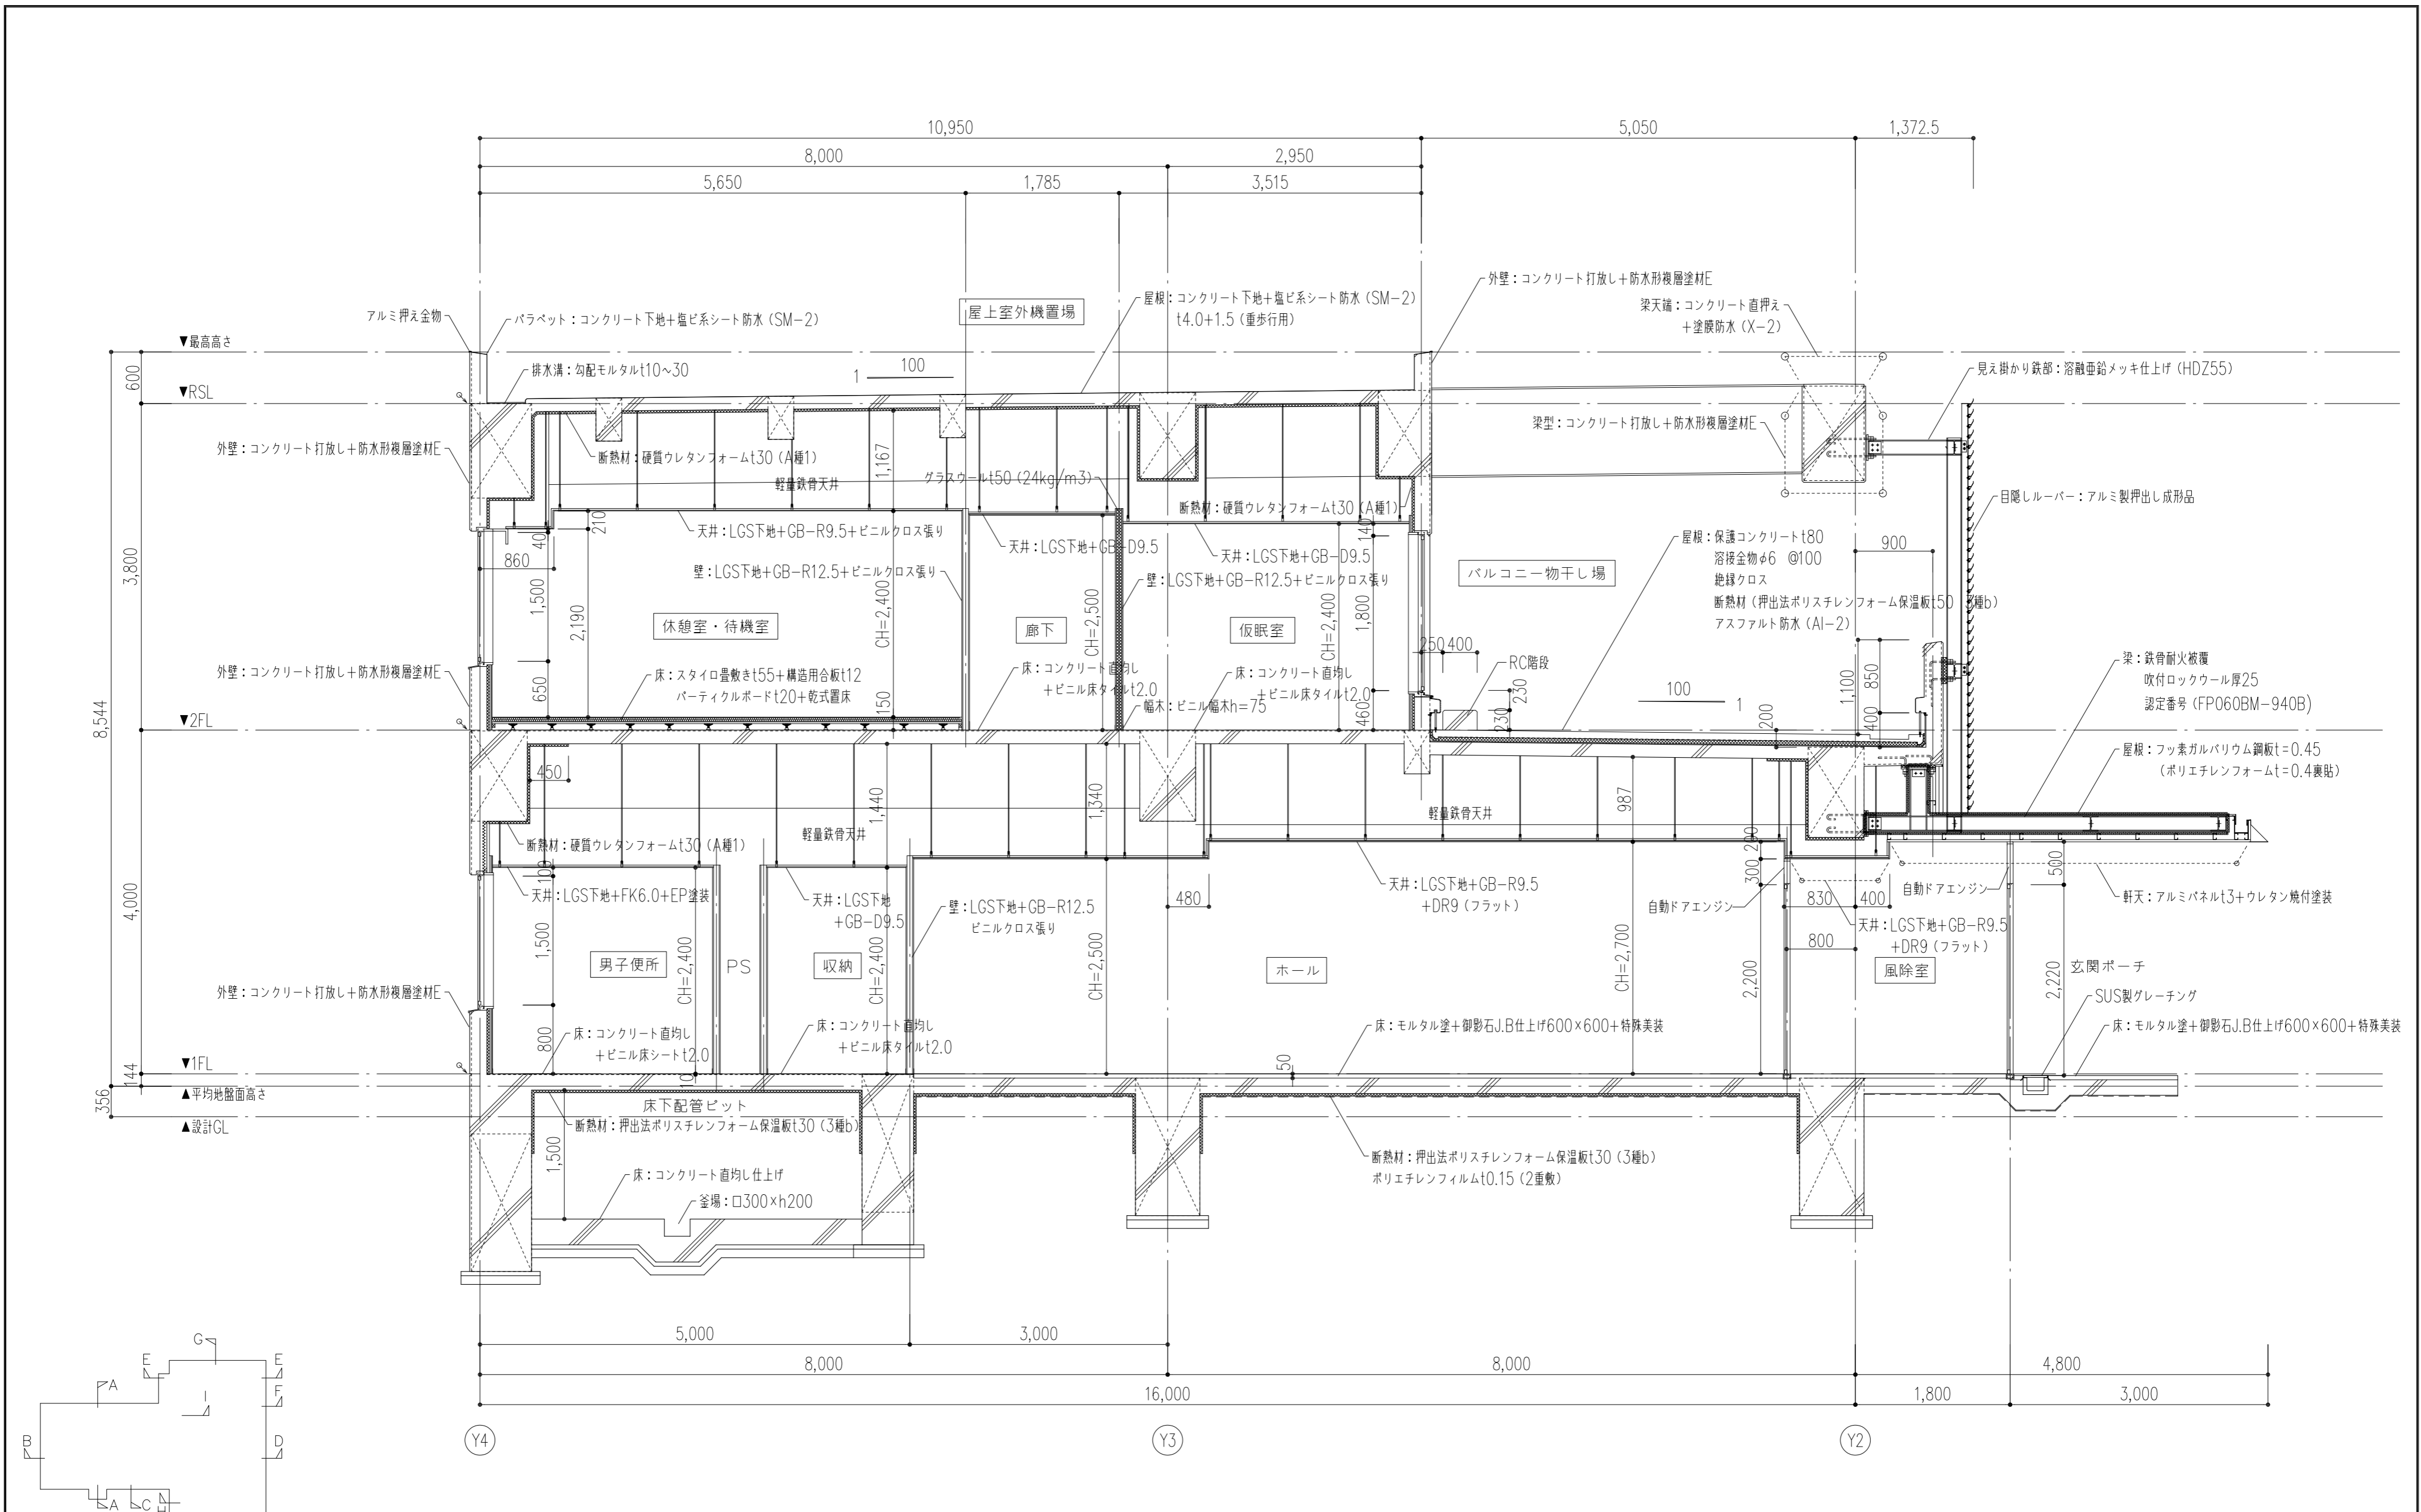
K-K 断面図 1/200

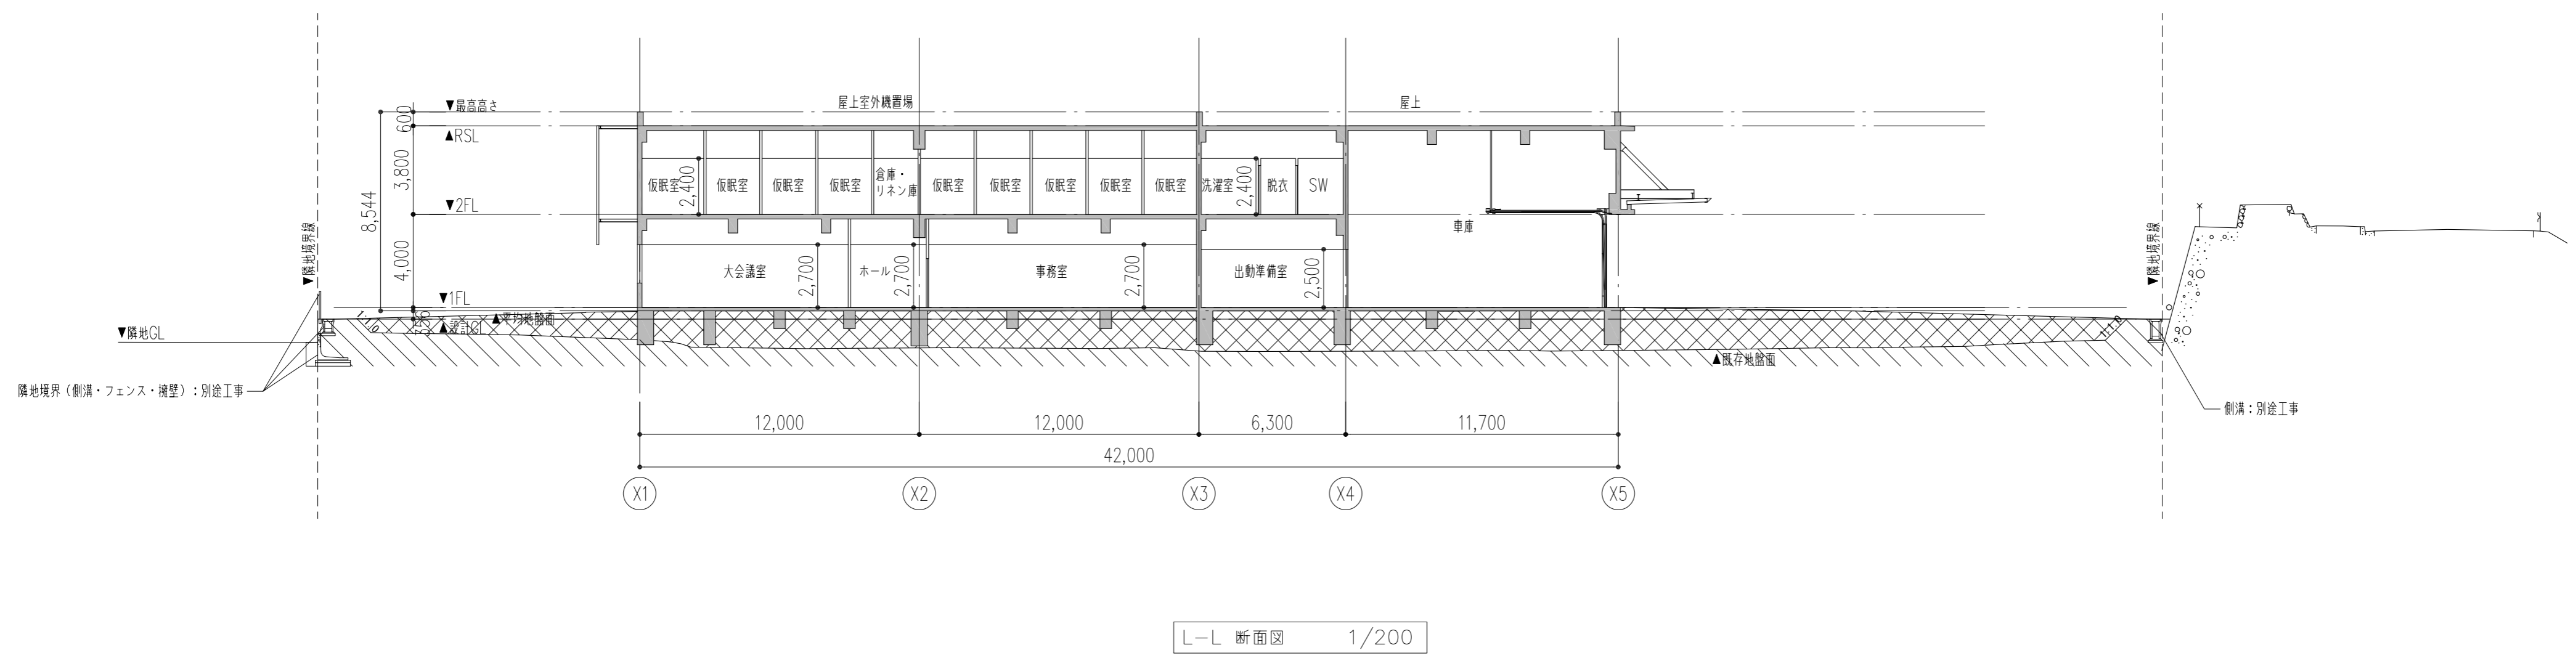




L-L 断面図 1/200

 : 盛土範囲を示す。
 *使用土は特記仕様書-3の指定材料とする。

特記事項	工事名称	徳島中央広域連合西消防署新築工事	図面No.	A / 14	工事種別	建築	 株式会社 阿波設計事務所 四国支店 <small>一級建築士事務所 徳島県知事登録 第41036号</small>	管理建築士	程野 祐介	設計No.	—
	図面名称	断面図-2	縮尺	A3 (1/300) A2 (1/200)	校閲	担当		製図	設計年月日	2017.9	





特記事項	工事名称	徳島中央広域連合西消防署新築工事	図面No.	A / 15	工事種別	建築	株式会社 阿波設計事務所 四国支店 一級建築士事務所 徳島県知事登録 第41036号	管理建築士	程野 祐介	設計No.	-
	図面名称	断面詳細図-1	縮尺	A3 (1/75) A2 (1/50)	校閲	担当		製図	設計年月日	2017.9	

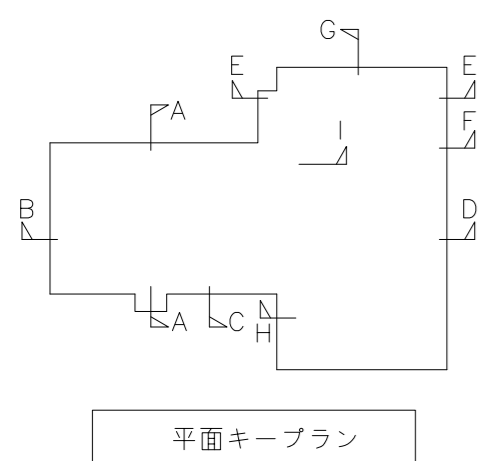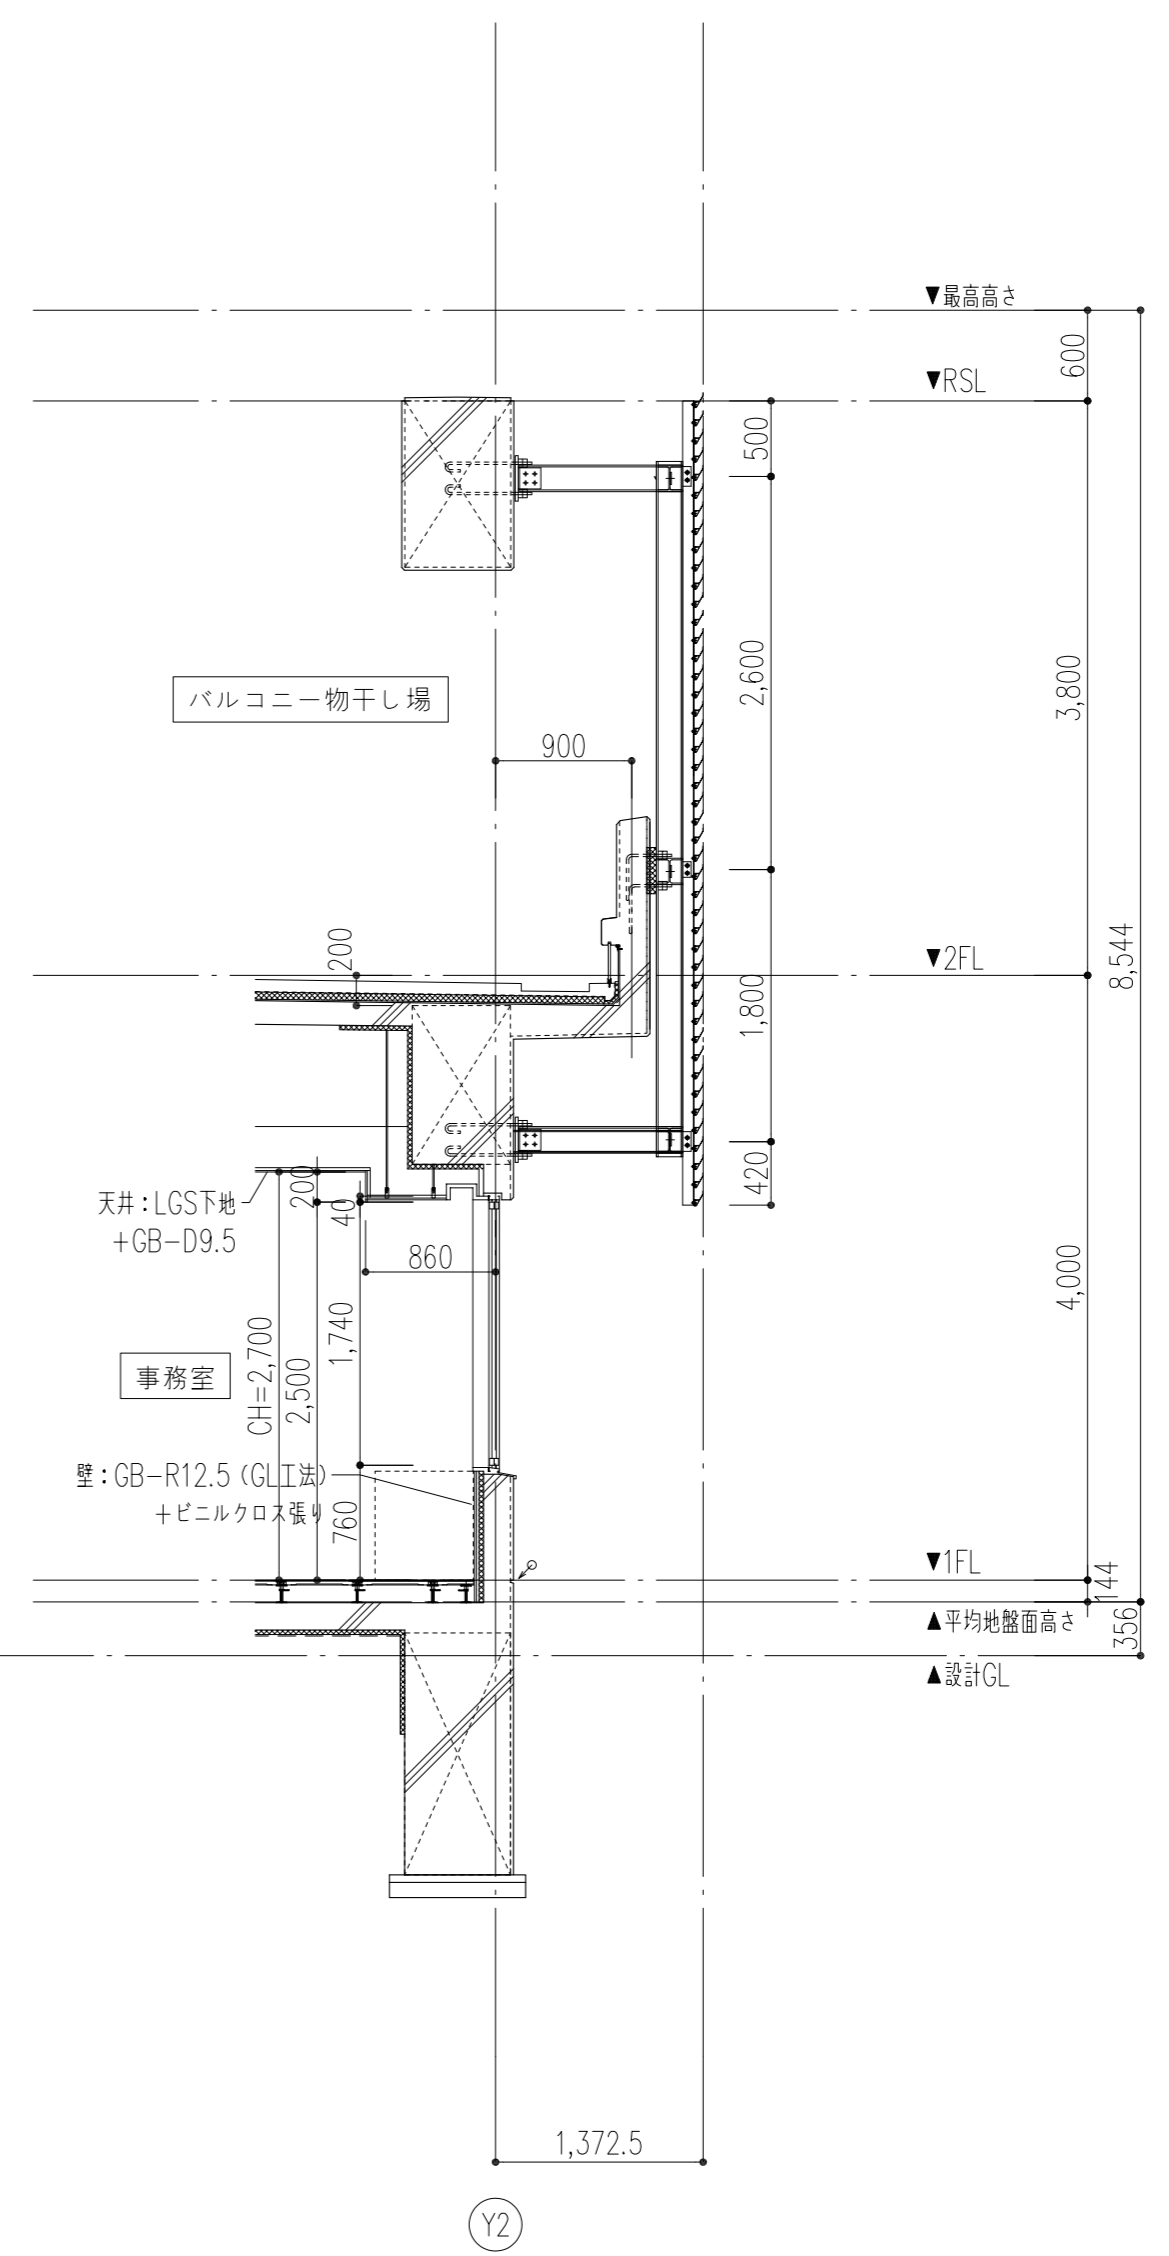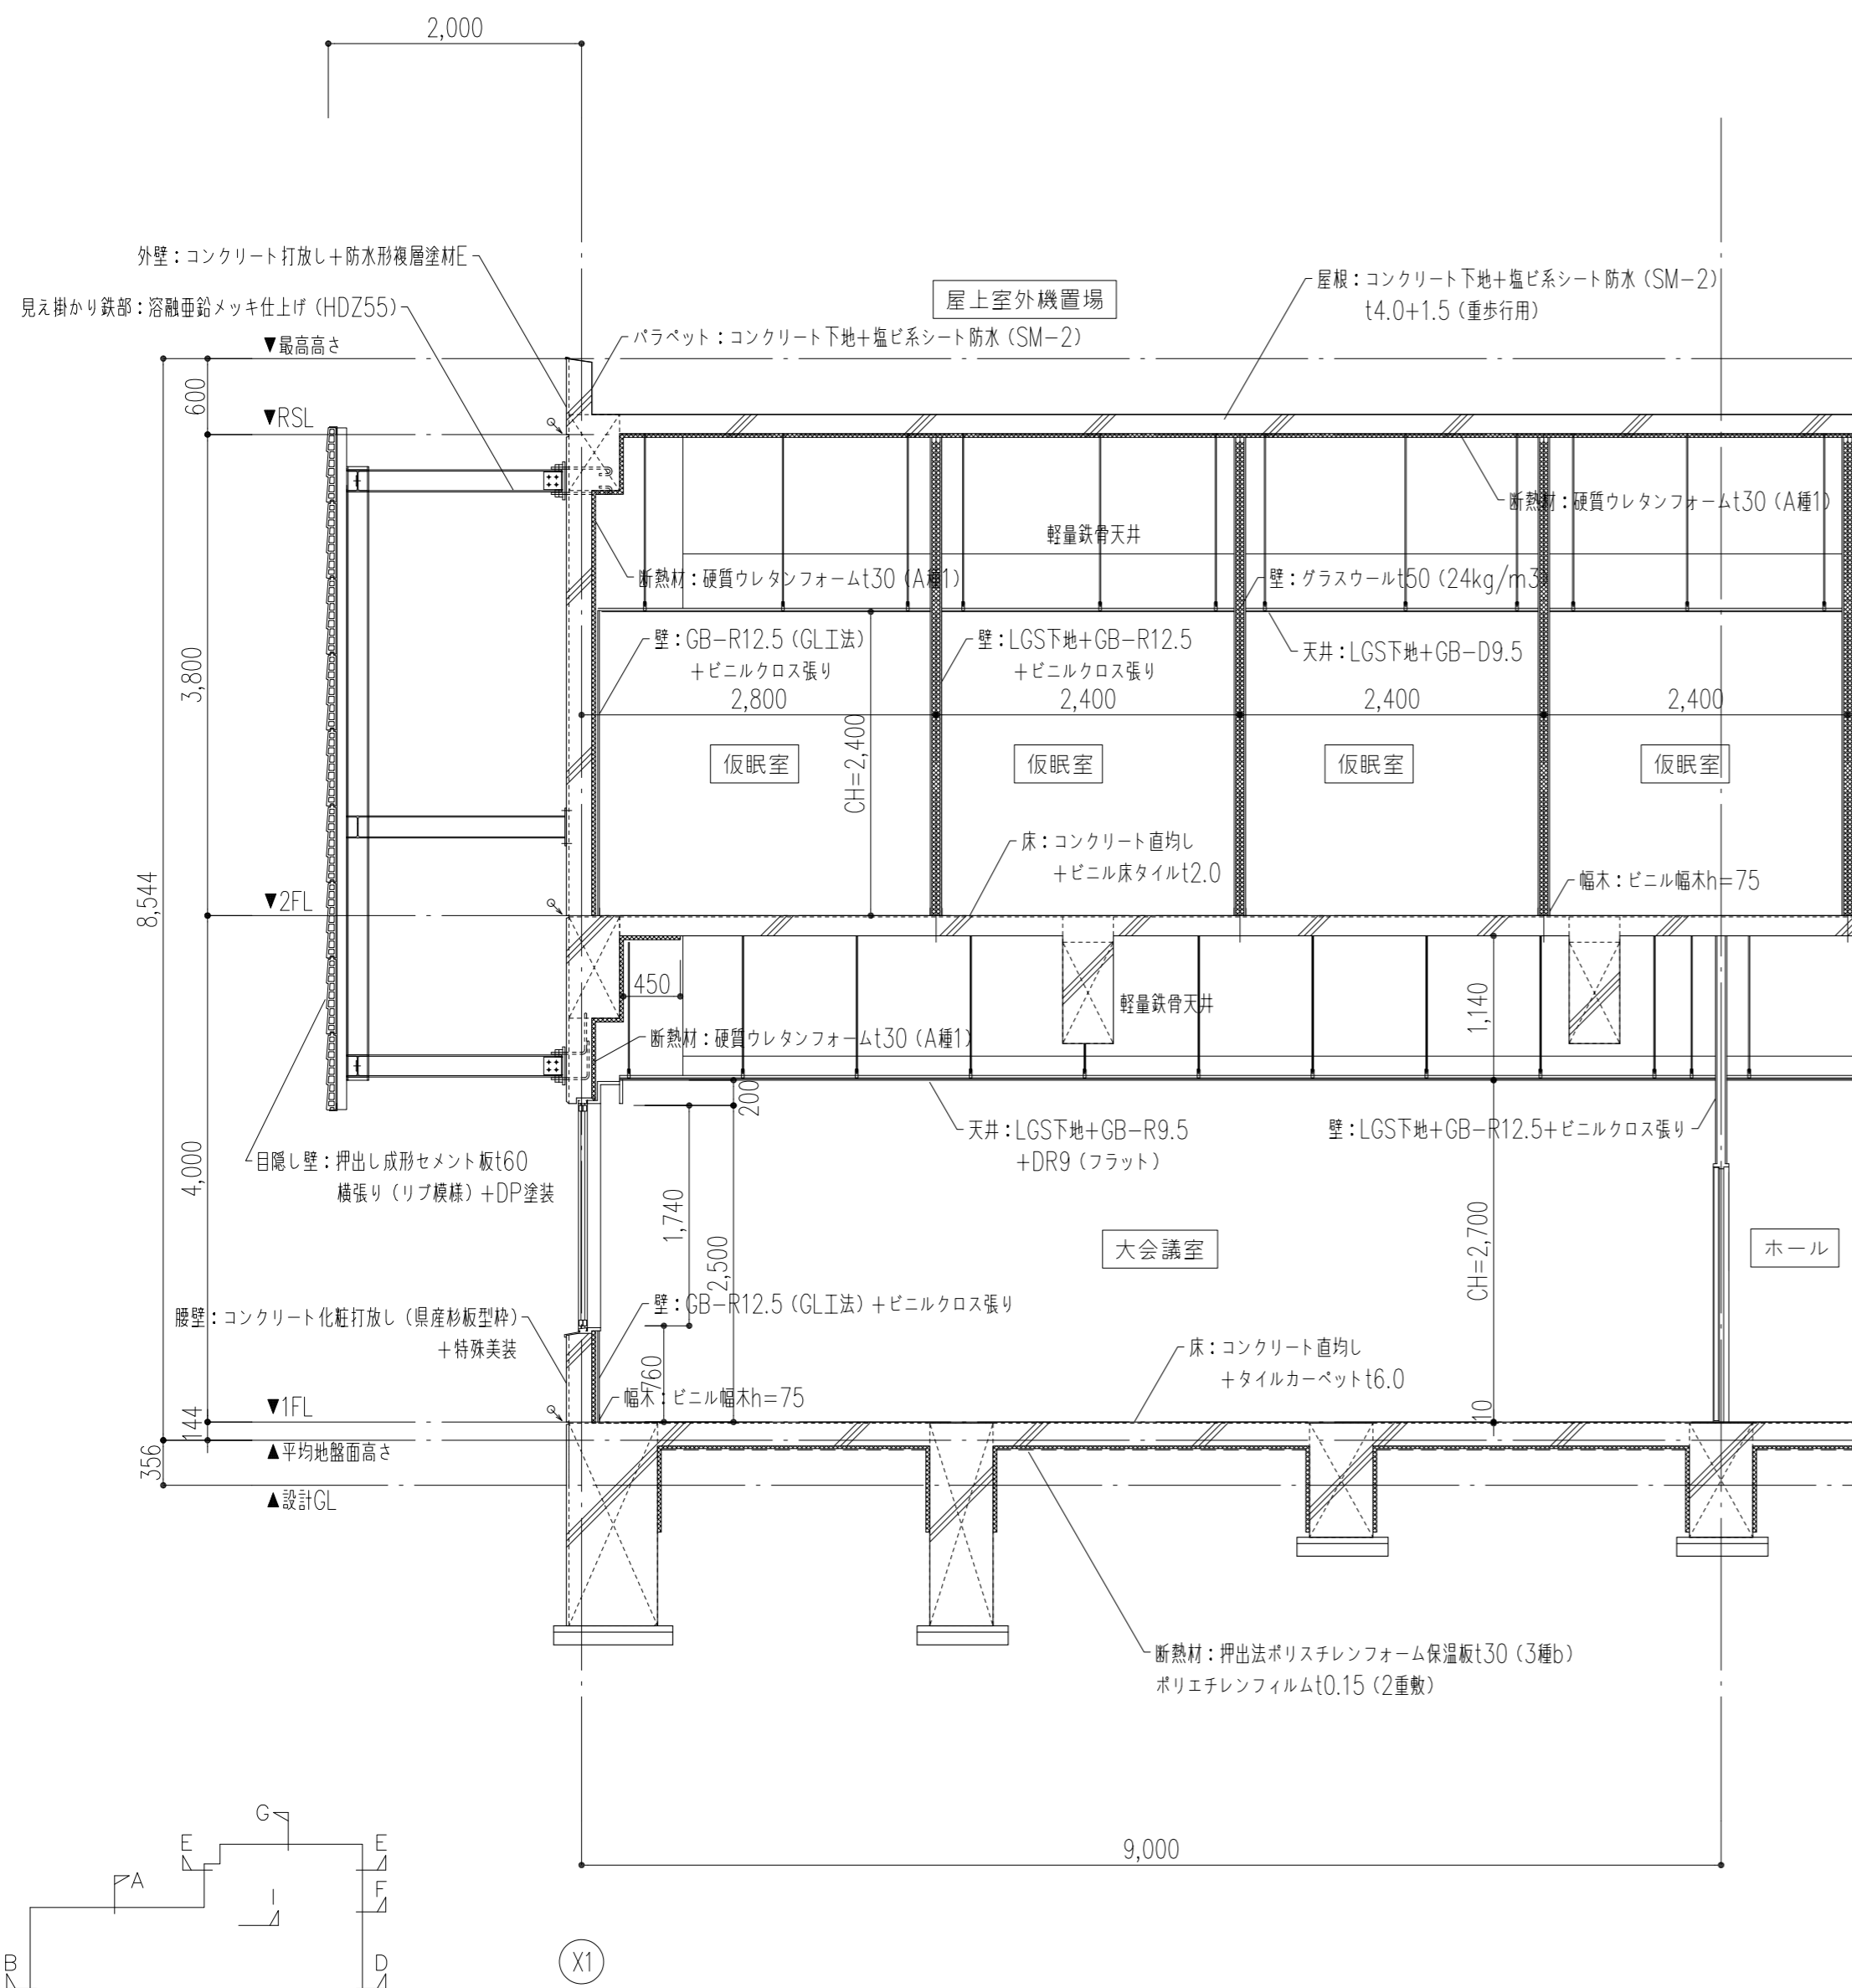

←○：水平打線目地を示す。


特記事項	工事名称	徳島中央広域連合西消防署新築工事	図面No.	A / 16	工事種別	建築	株式会社 阿波設計事務所 四国支店 一級建築士事務所 徳島県知事登録 第41036号	管理建築士	程野 祐介	設計No.	-
	図面名称	断面詳細図-2	縮尺	A3 (1/75) A2 (1/50)	校閲	担当		製図	設計年月日	2017.9	

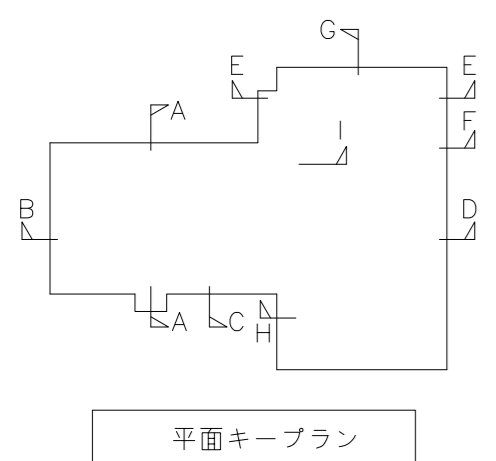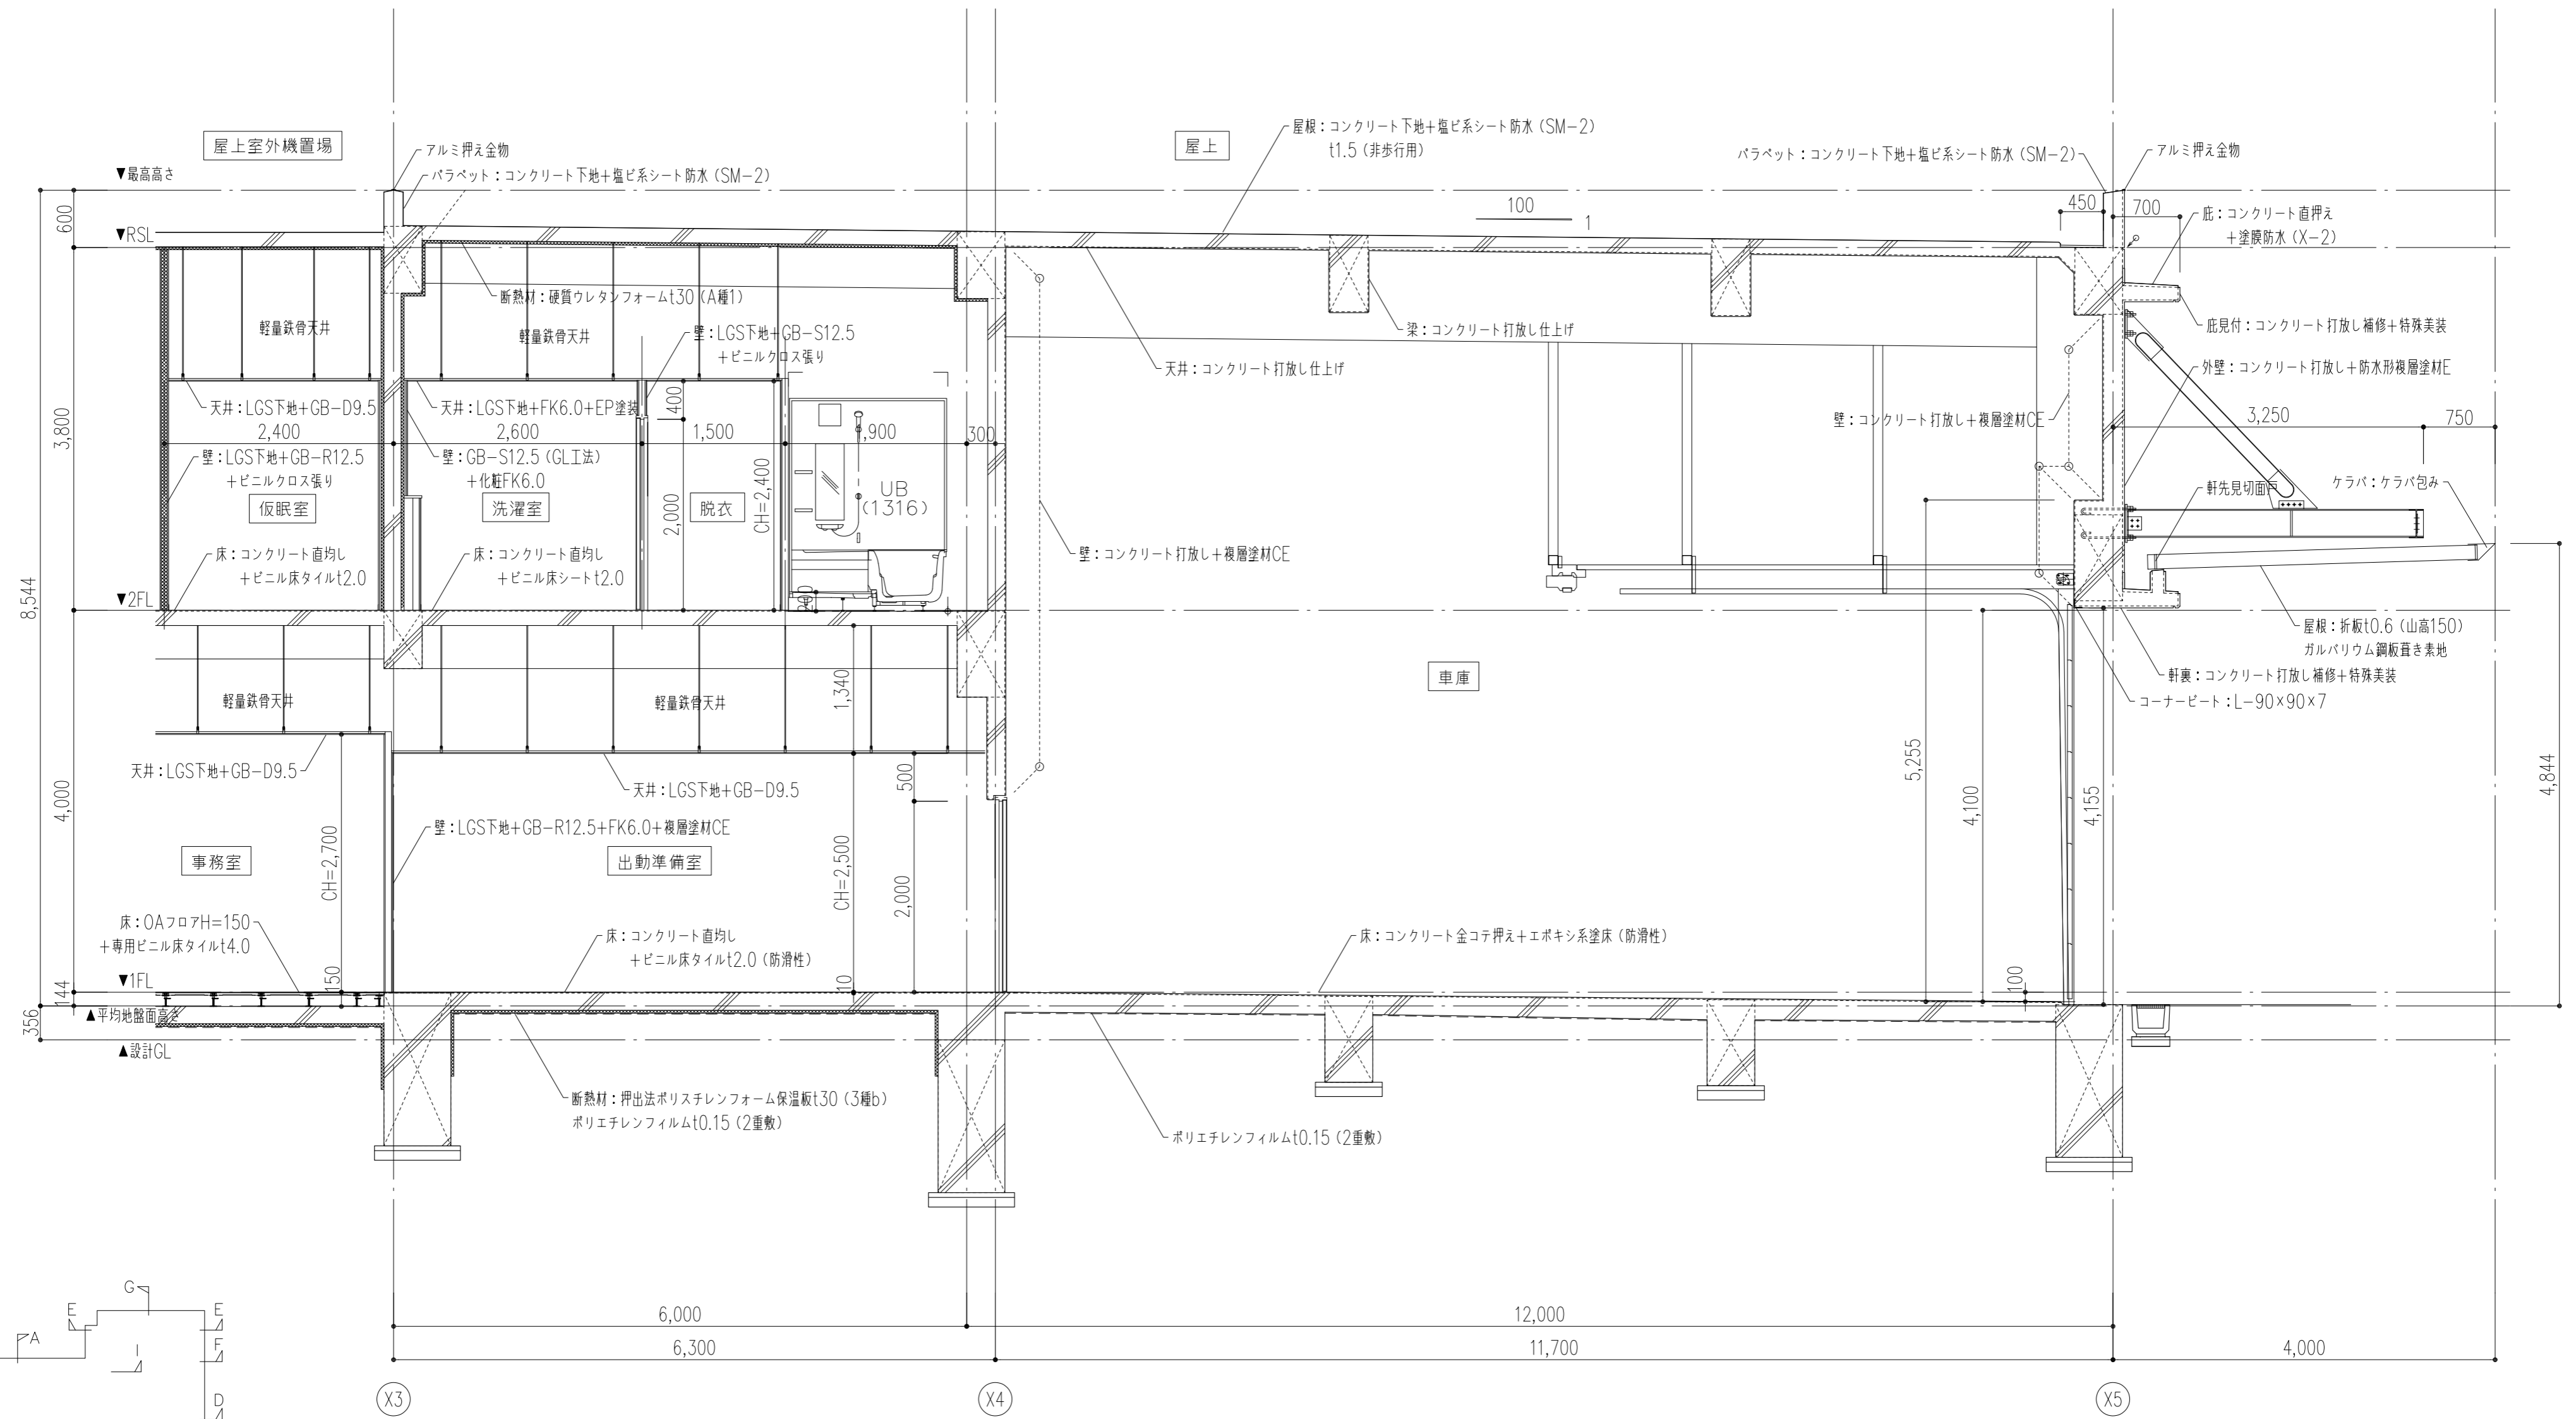


断面詳細図-D 1/50

◀○: 水平打継ぎ目地を示す。
*外部に面する鉄骨は全て溶融亜鉛メッキ (HDZ55) とする。


特記事項	工事名称	徳島中央広域連合西消防署新築工事	図面No.	A / 17	工事種別	建築	株式会社 阿波設計事務所 四国支店 一級建築士事務所 徳島県知事登録 第41036号	管理建築士	程野 祐介	設計No.	-
	図面名称	断面詳細図-3	縮尺	A3 (1/75) A2 (1/50)	校閱	大臣登録 第338983号		担当	製図	設計年月日	2017.9

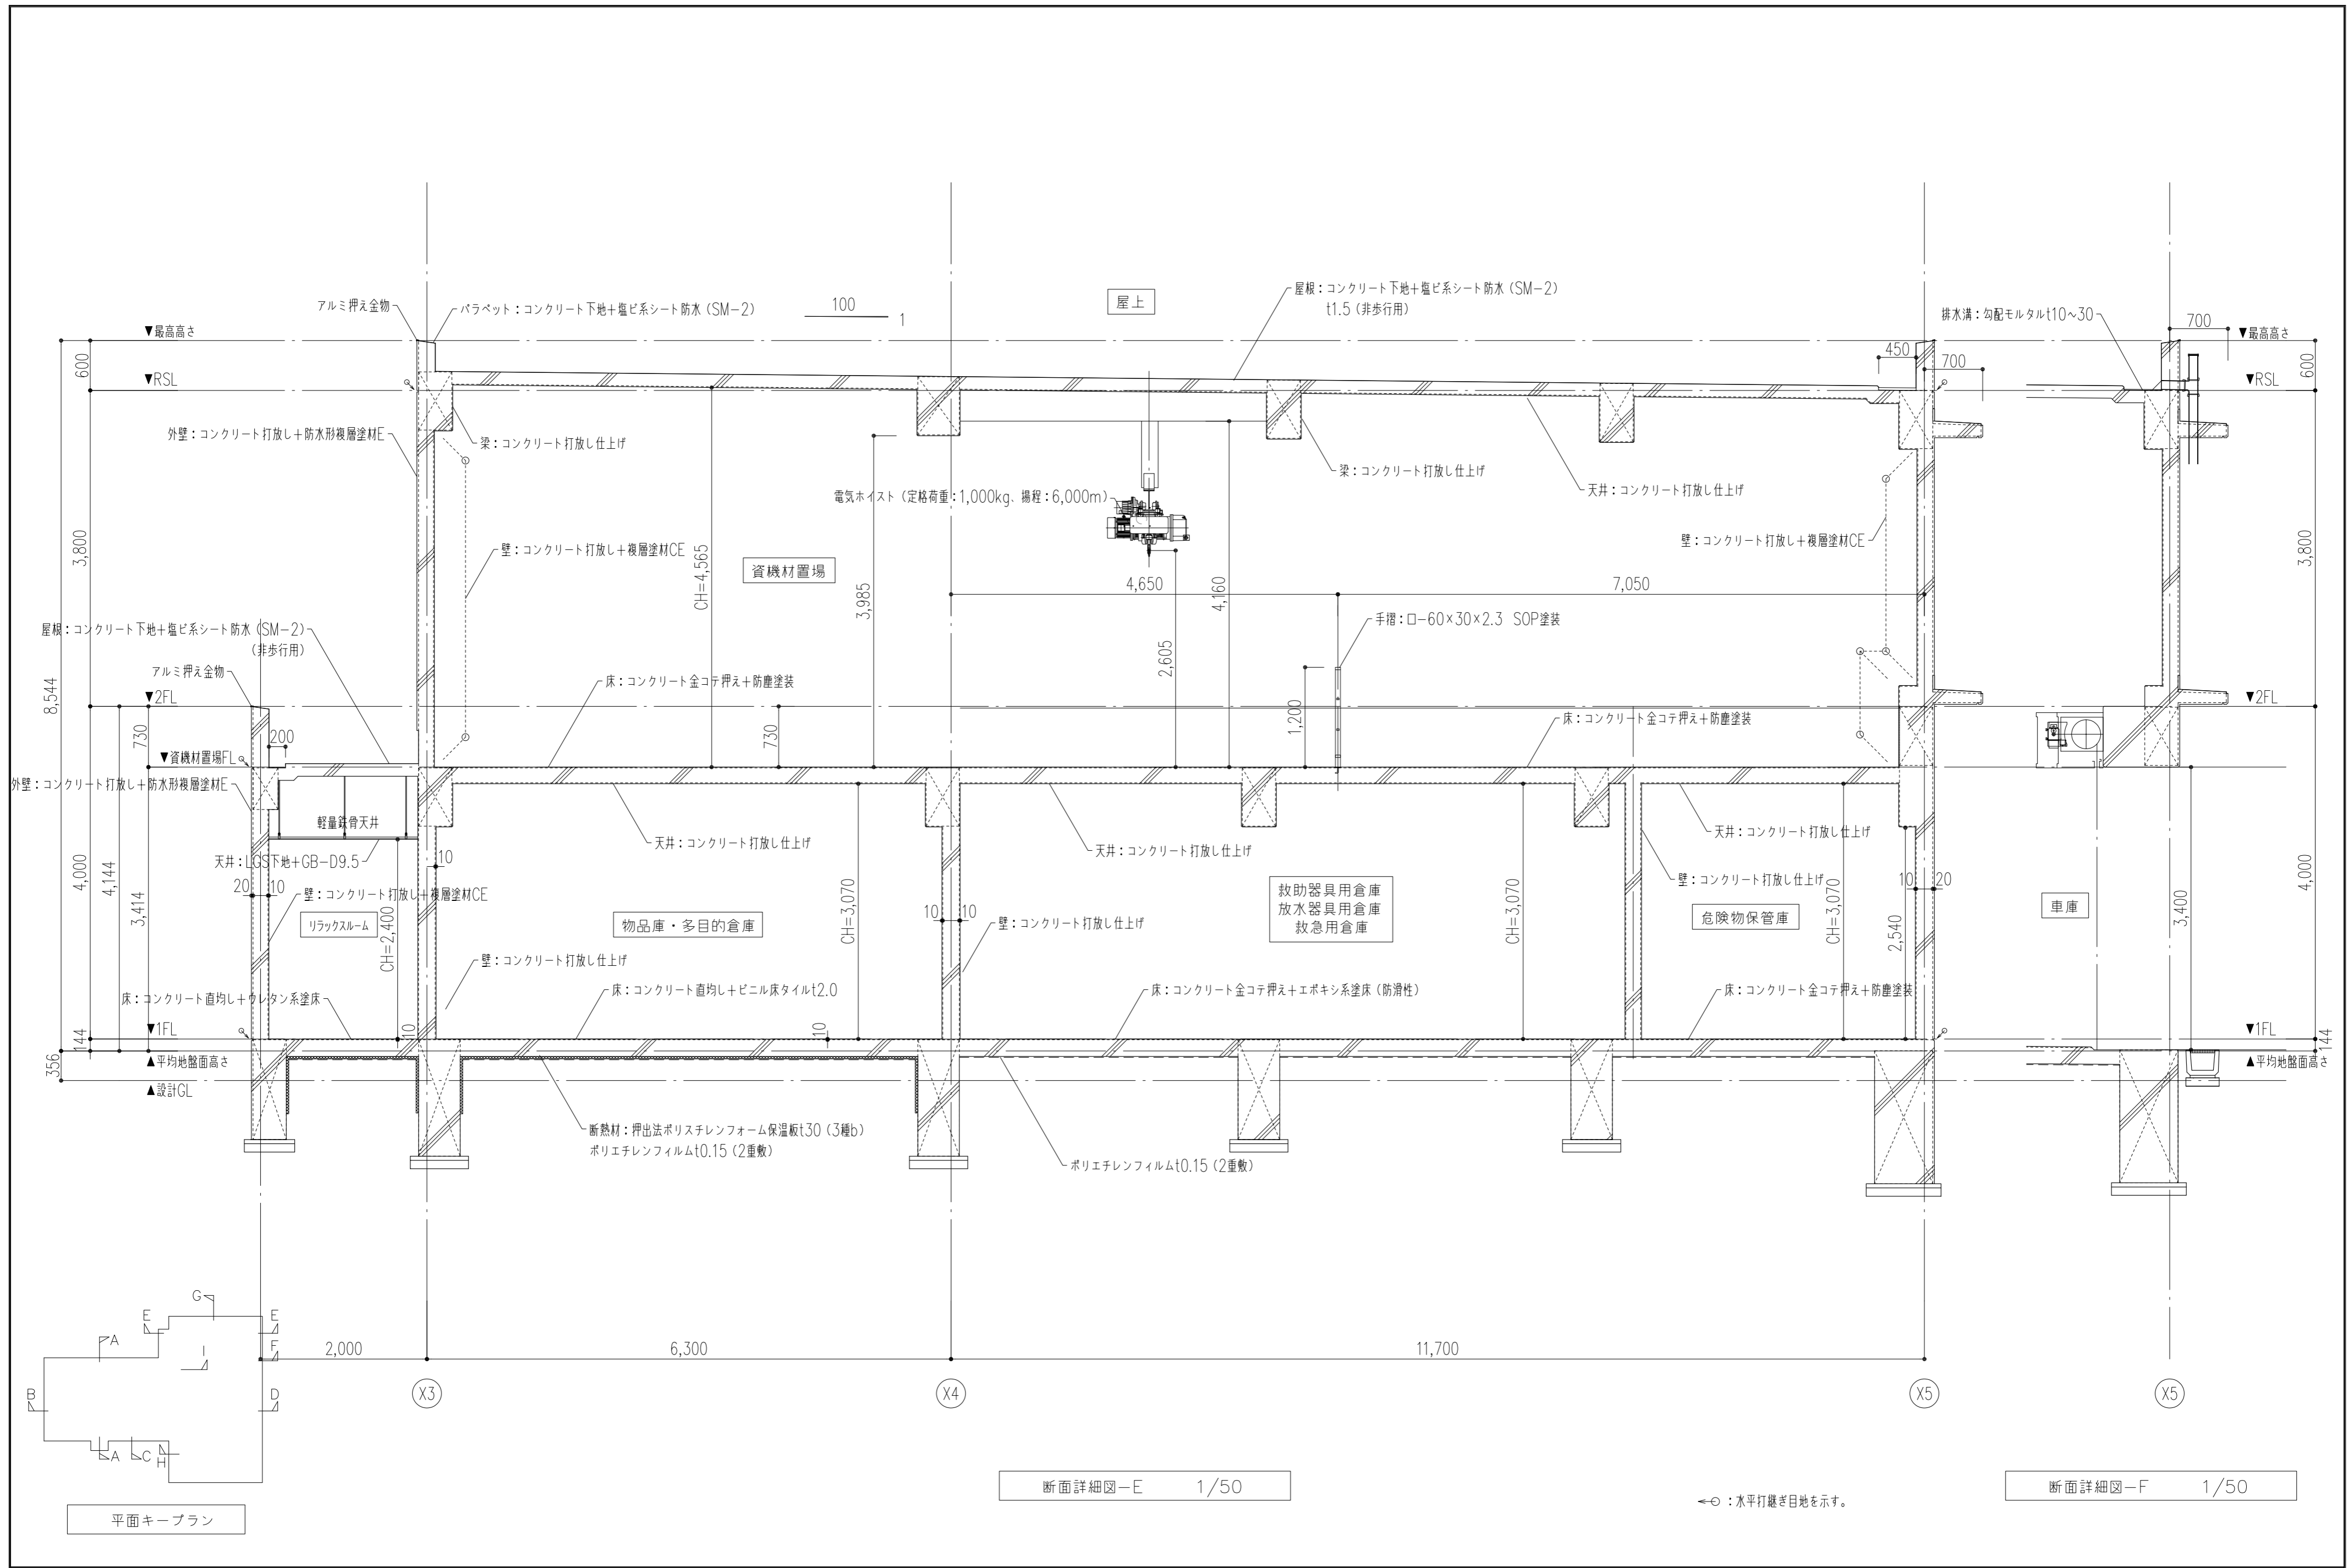


特記事項	工事名称	徳島中央広域連合西消防署新築工事	図面No.	A / 18	工事種別	建築	株式会社 阿波設計事務所 四国支店 一級建築士事務所 徳島県知事登録 第41036号	管理建築士	程野 祐介	設計No.	-
	図面名称	断面詳細図-4	縮尺	A3 (1/75) A2 (1/50)	校閱	担当		製図	設計年月日	2017.9	

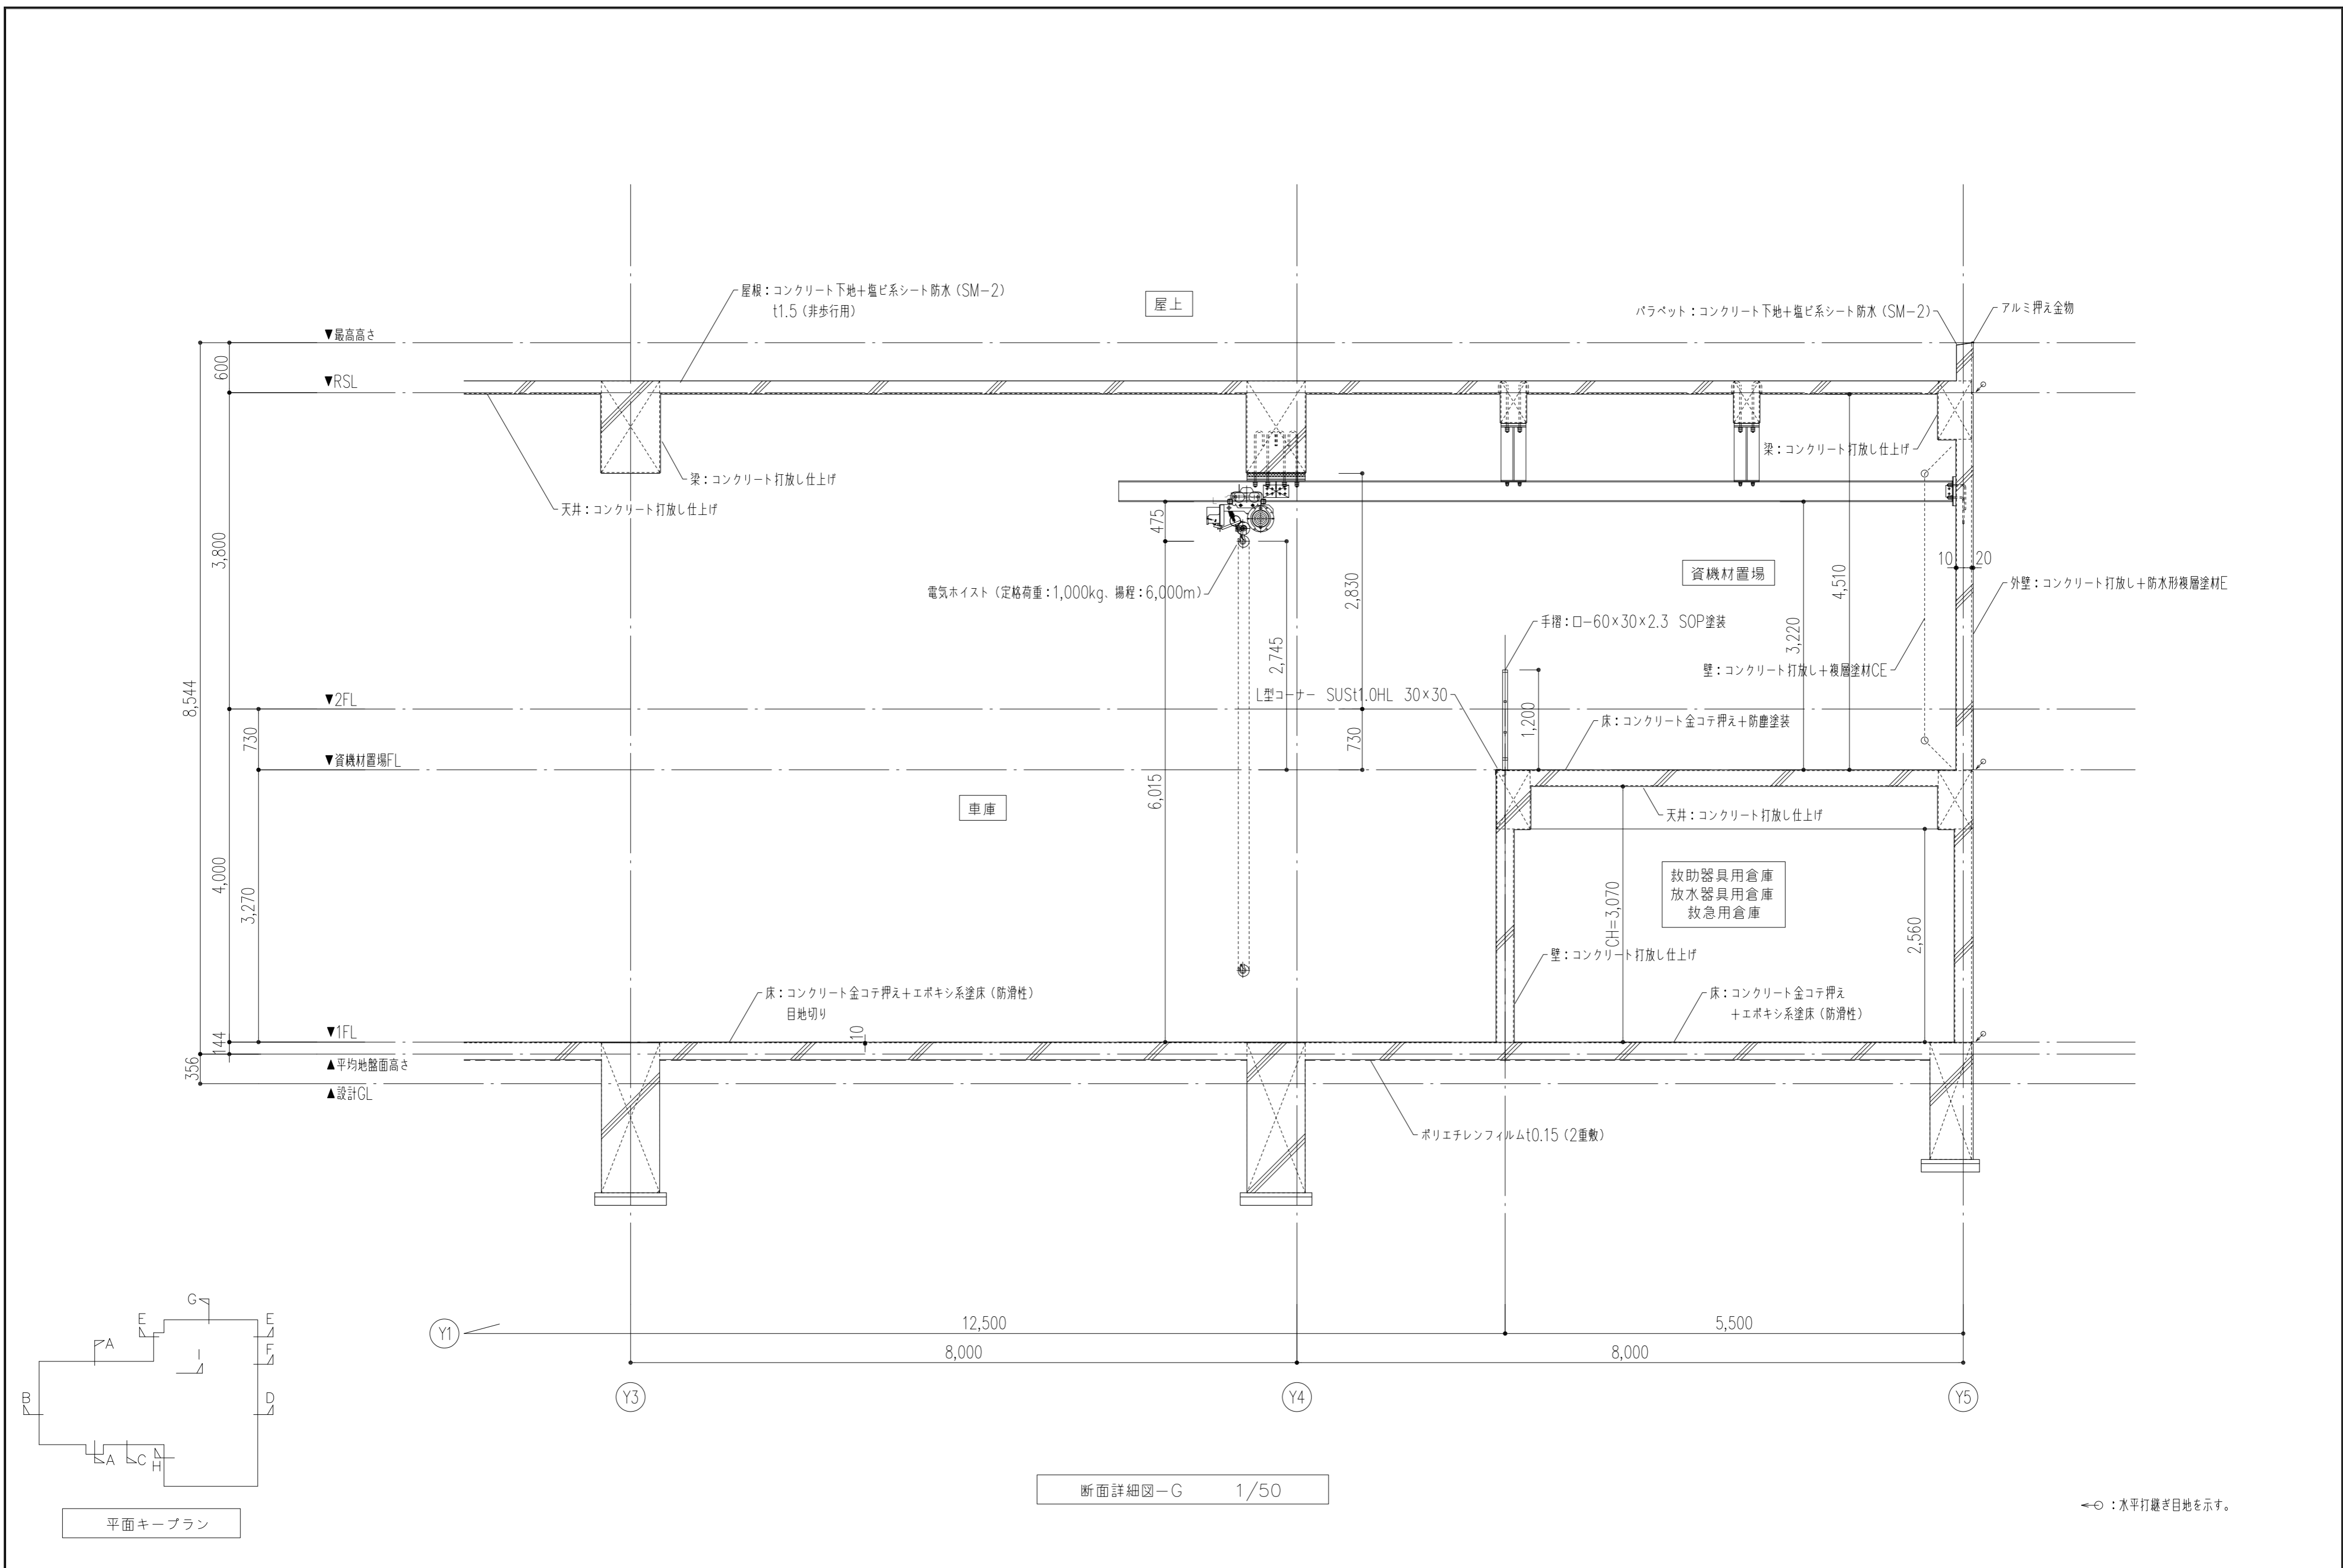


特記事項	工事名称	徳島中央広域連合西消防署新築工事	図面No.	A / 19	工事種別	建築	株式会社 阿波設計事務所 四国支店 一級建築士事務所 徳島県知事登録 第41036号	管理建築士	程野 祐介	設計No.	-
	図面名称	断面詳細図-5	縮尺	A3 (1/75) A2 (1/50)	校閲	担当		製図	設計年月日	2017.9	

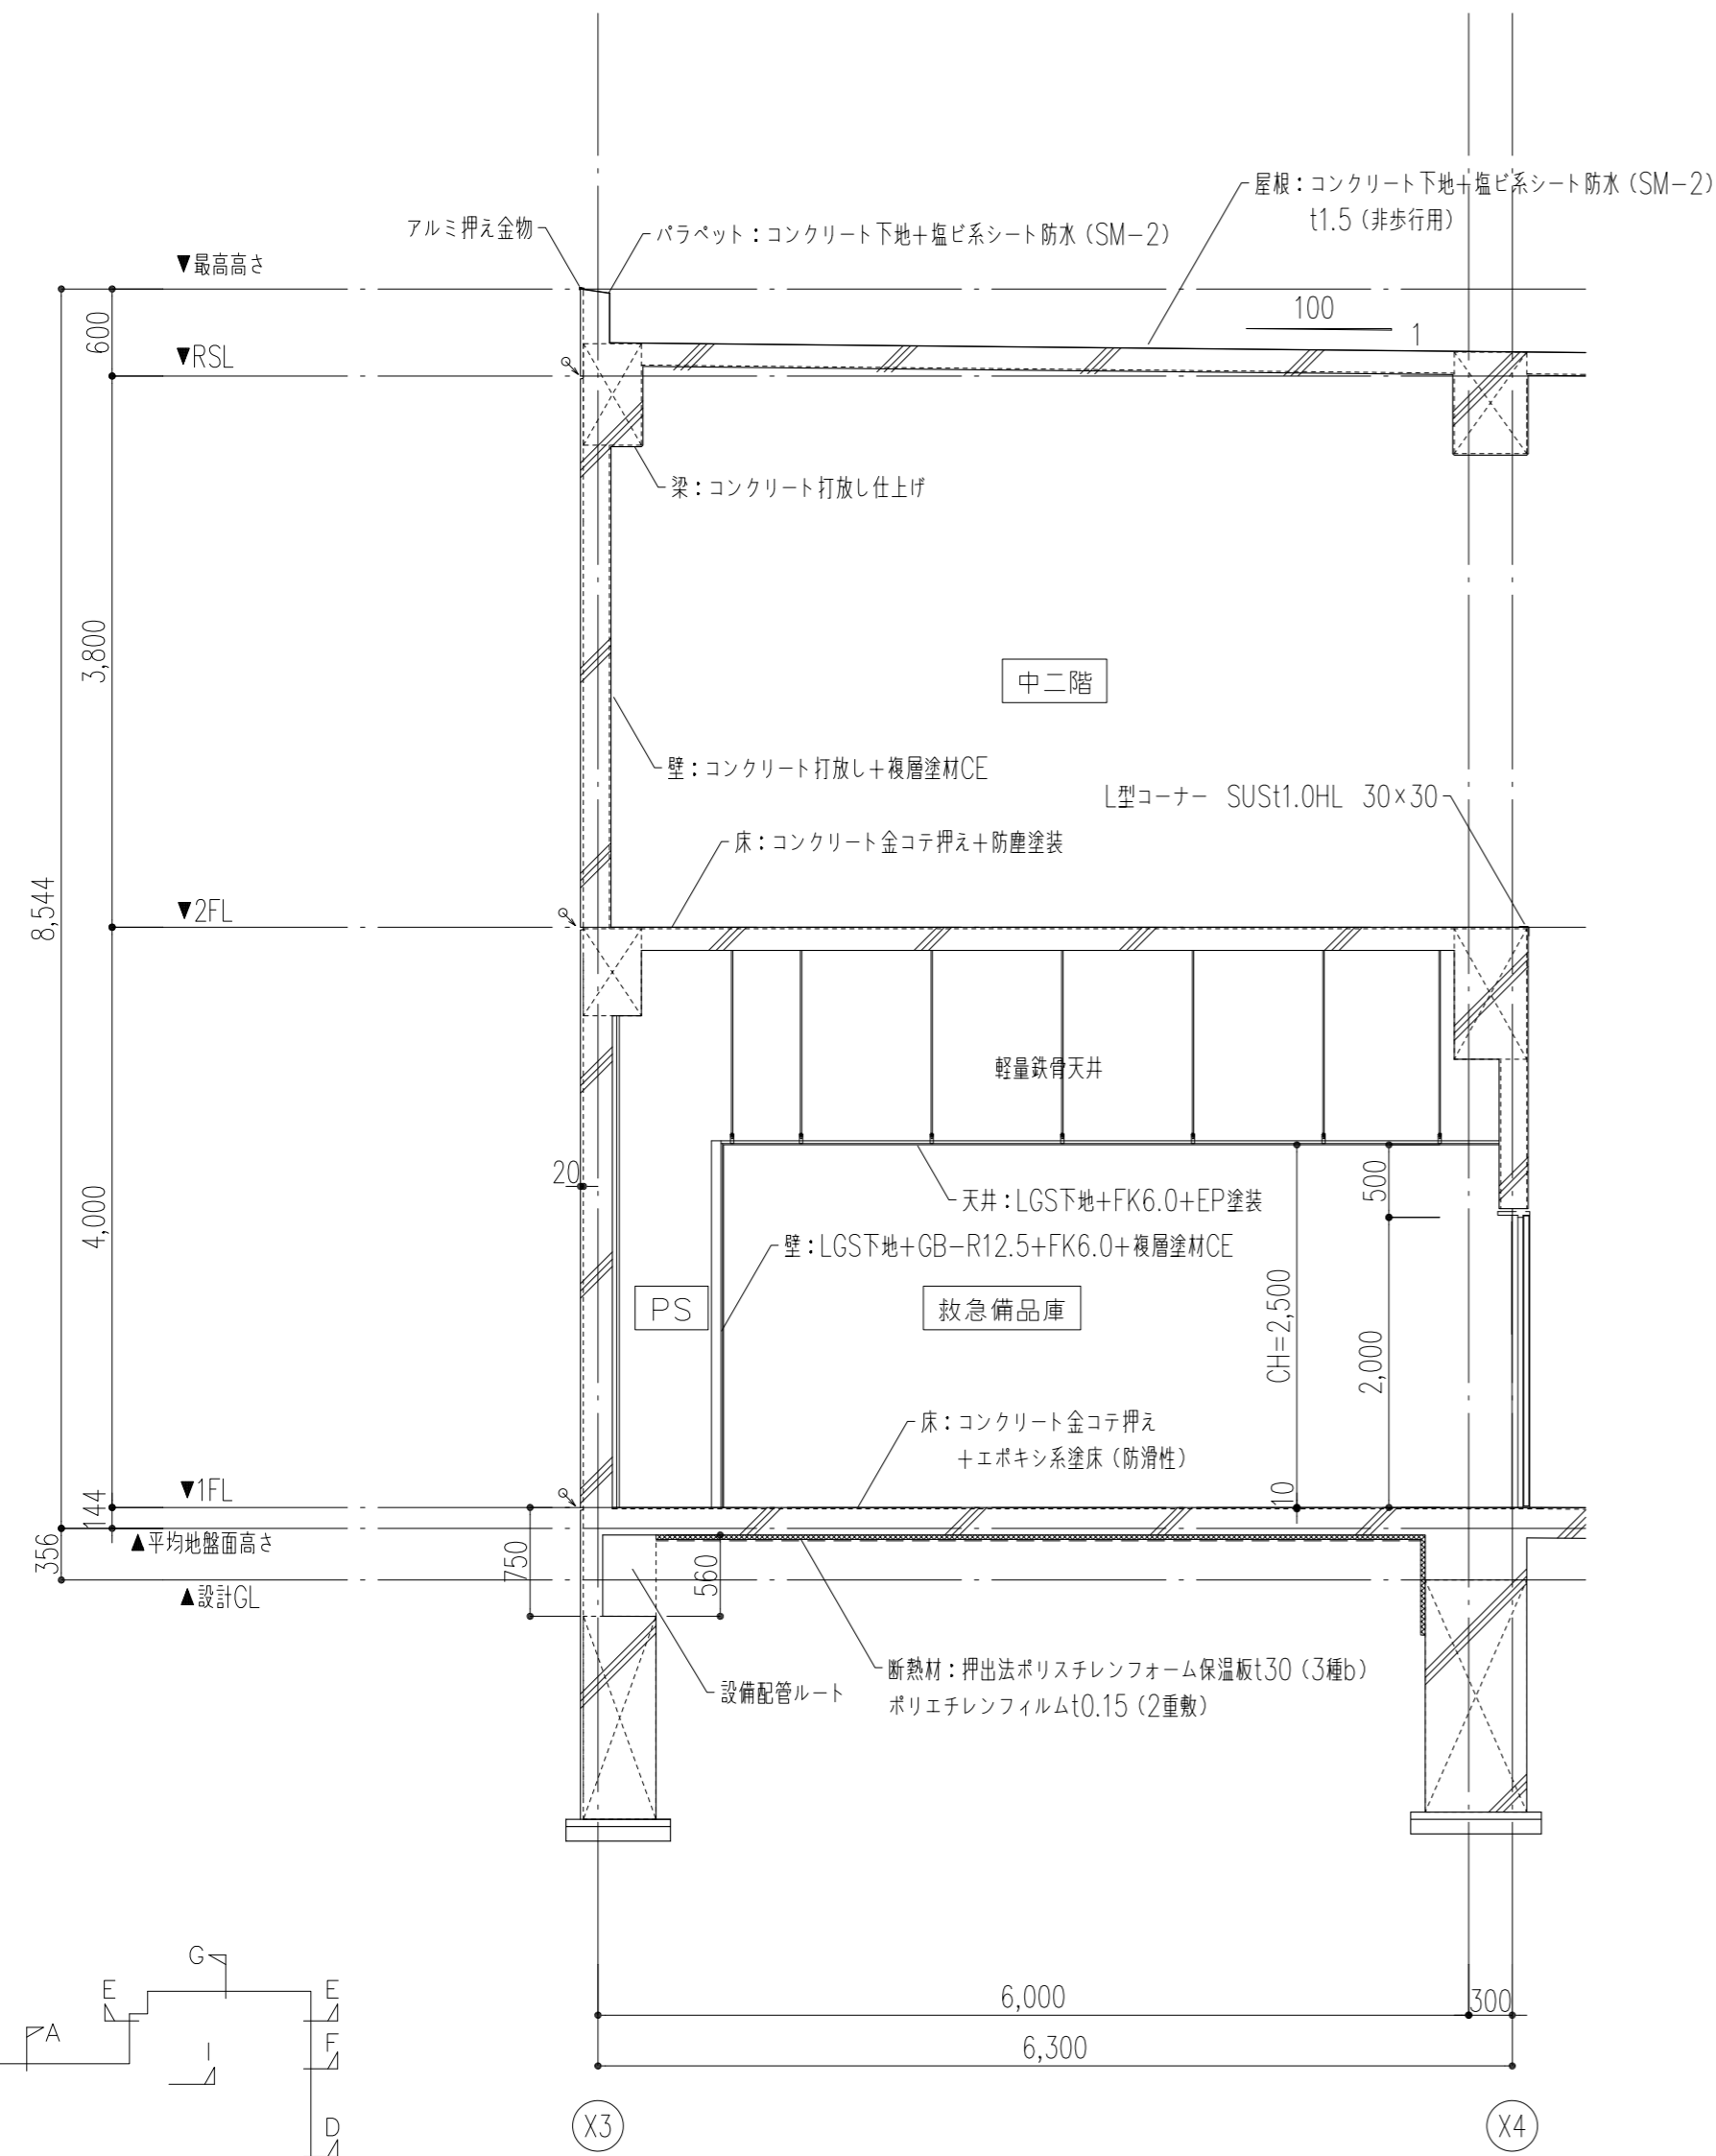

断面詳細図-H 1/50

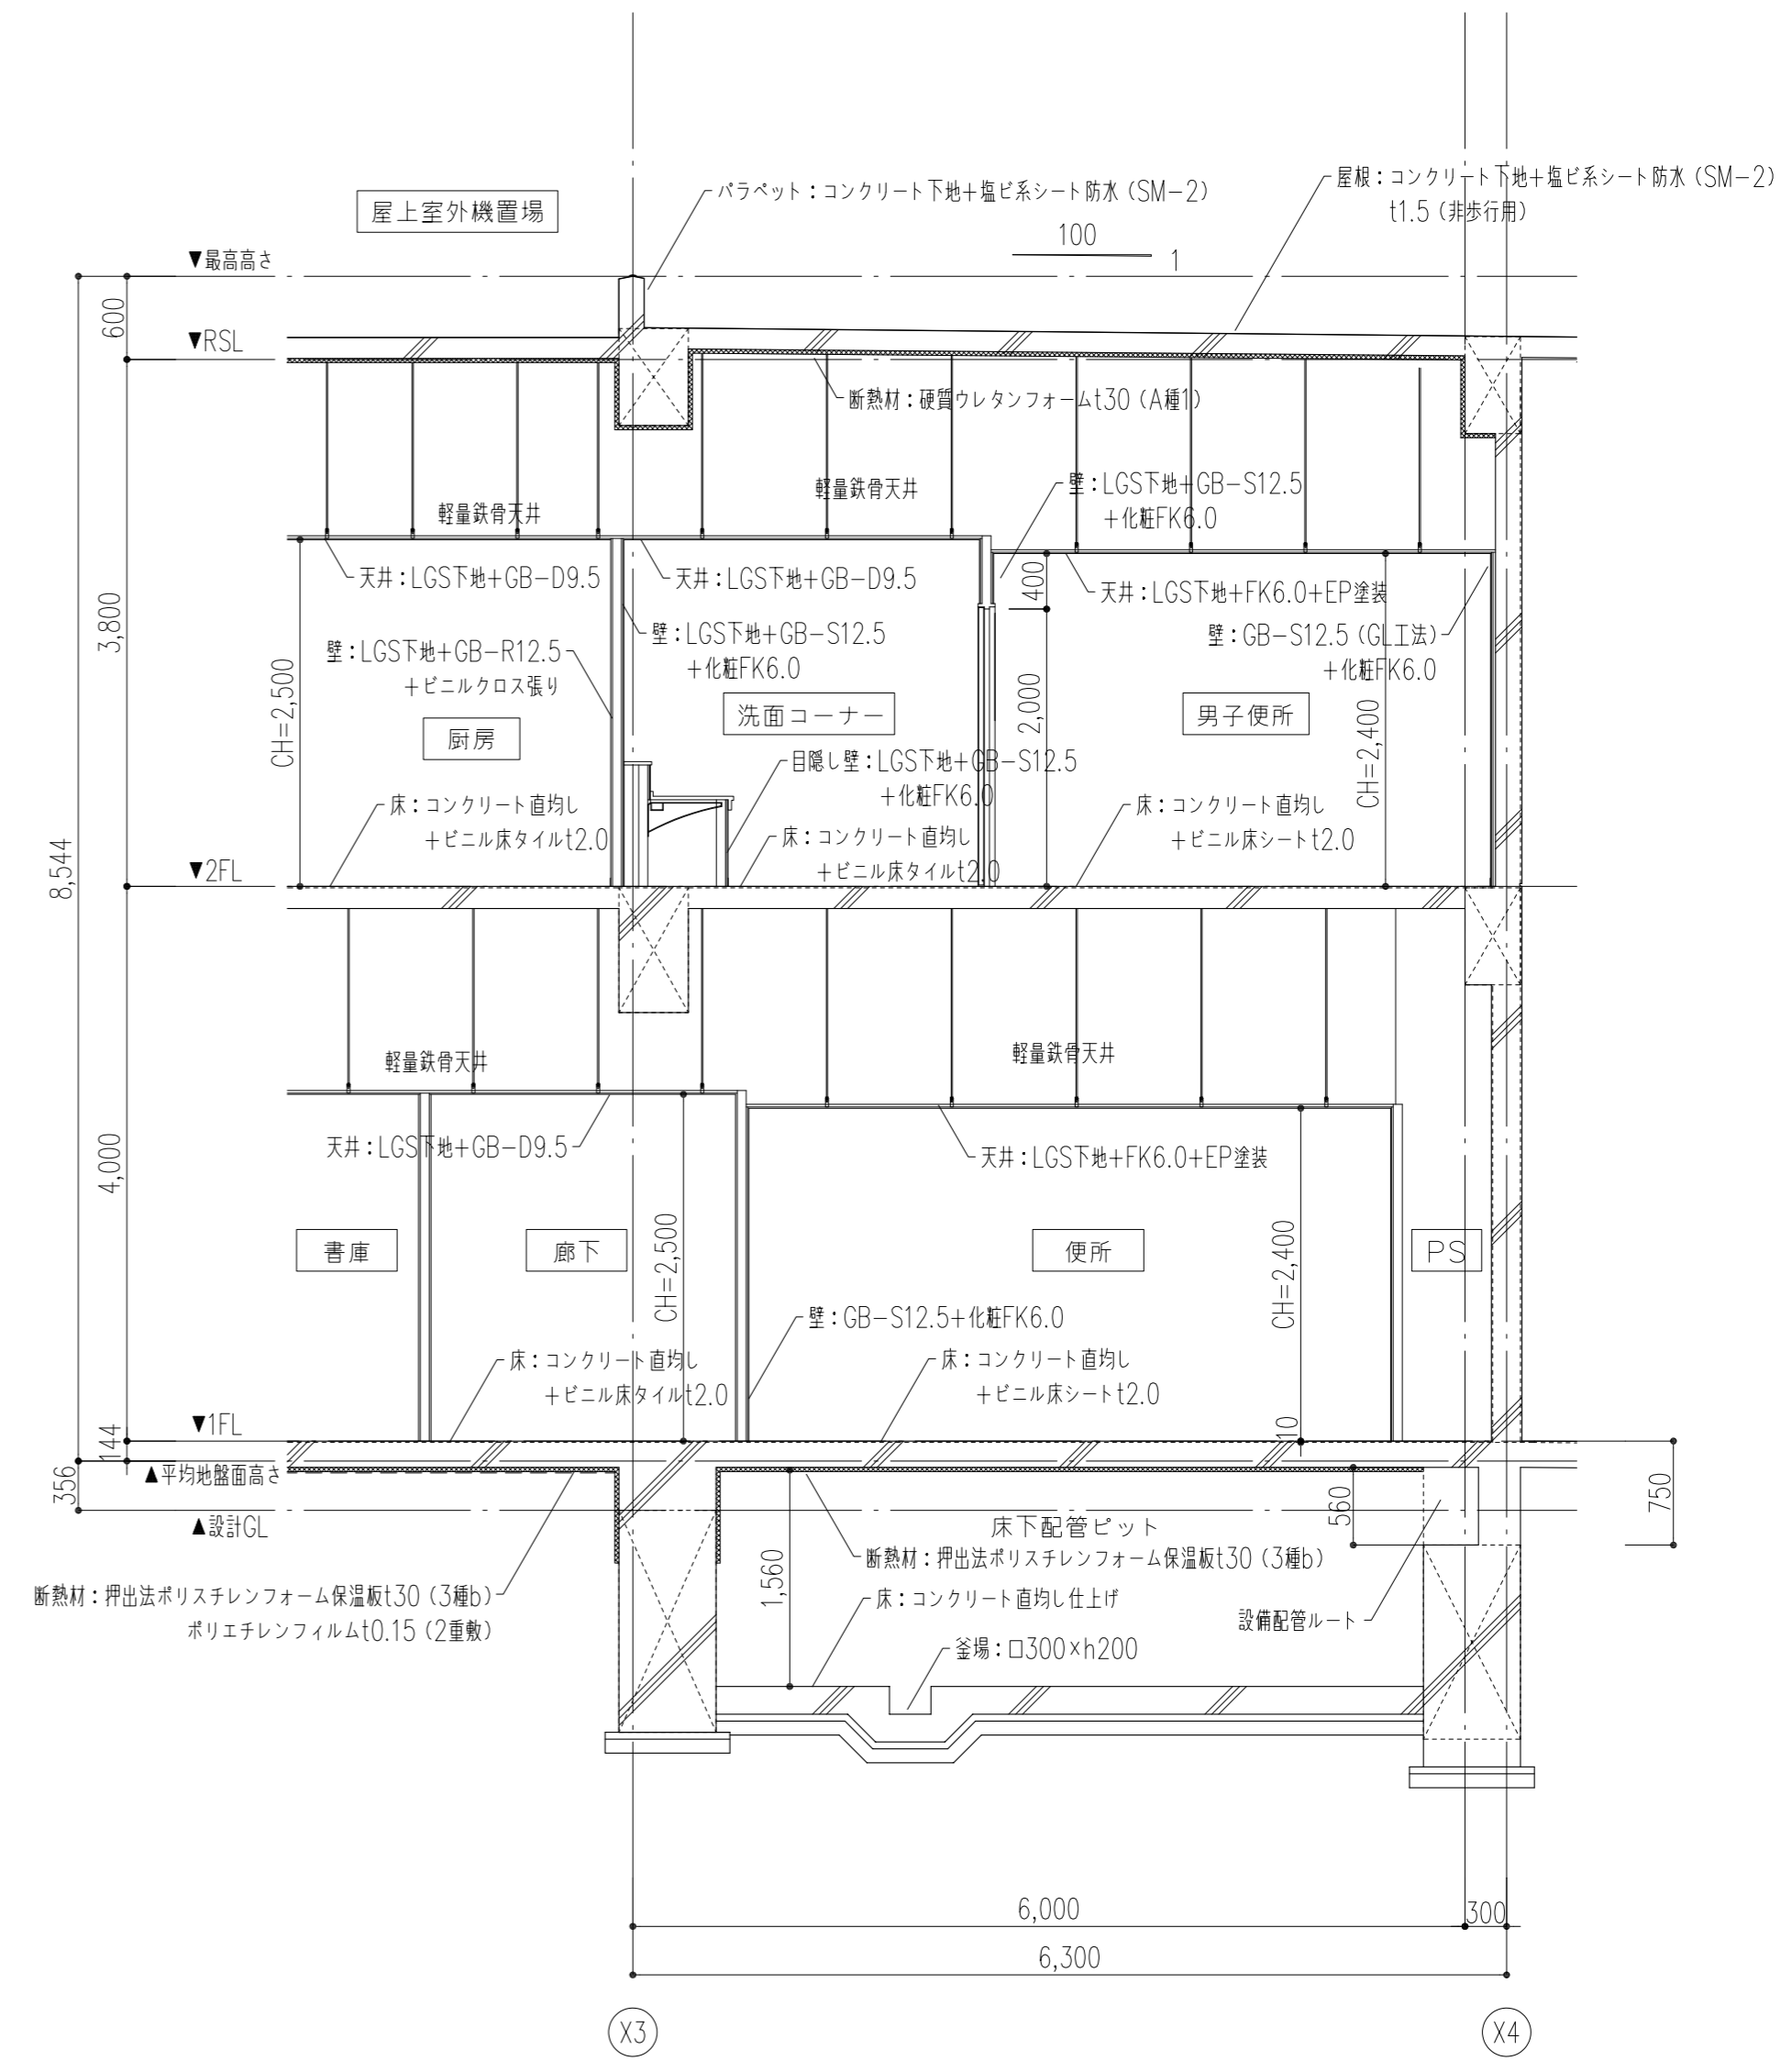


断面詳細図-I 1/50

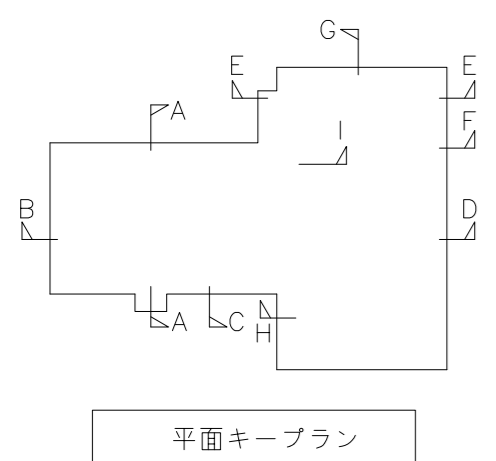

◀○▶ : 水平打継ぎ目地を示す。
 *外部に面する鉄骨は全て溶融亜鉛メッキ (HDZ55) とする。

特記事項	工事名称	徳島中央広域連合西消防署新築工事	図面No.	A / 20	工事種別	建築	株式会社 阿波設計事務所 四国支店 一級建築士事務所 徳島県知事登録 第41036号	管理建築士	程野 祐介	設計No.	-
	図面名称	断面詳細図-6	縮尺	A3 (1/75) A2 (1/50)	校閲	担当		製図	設計年月日	2017.9	

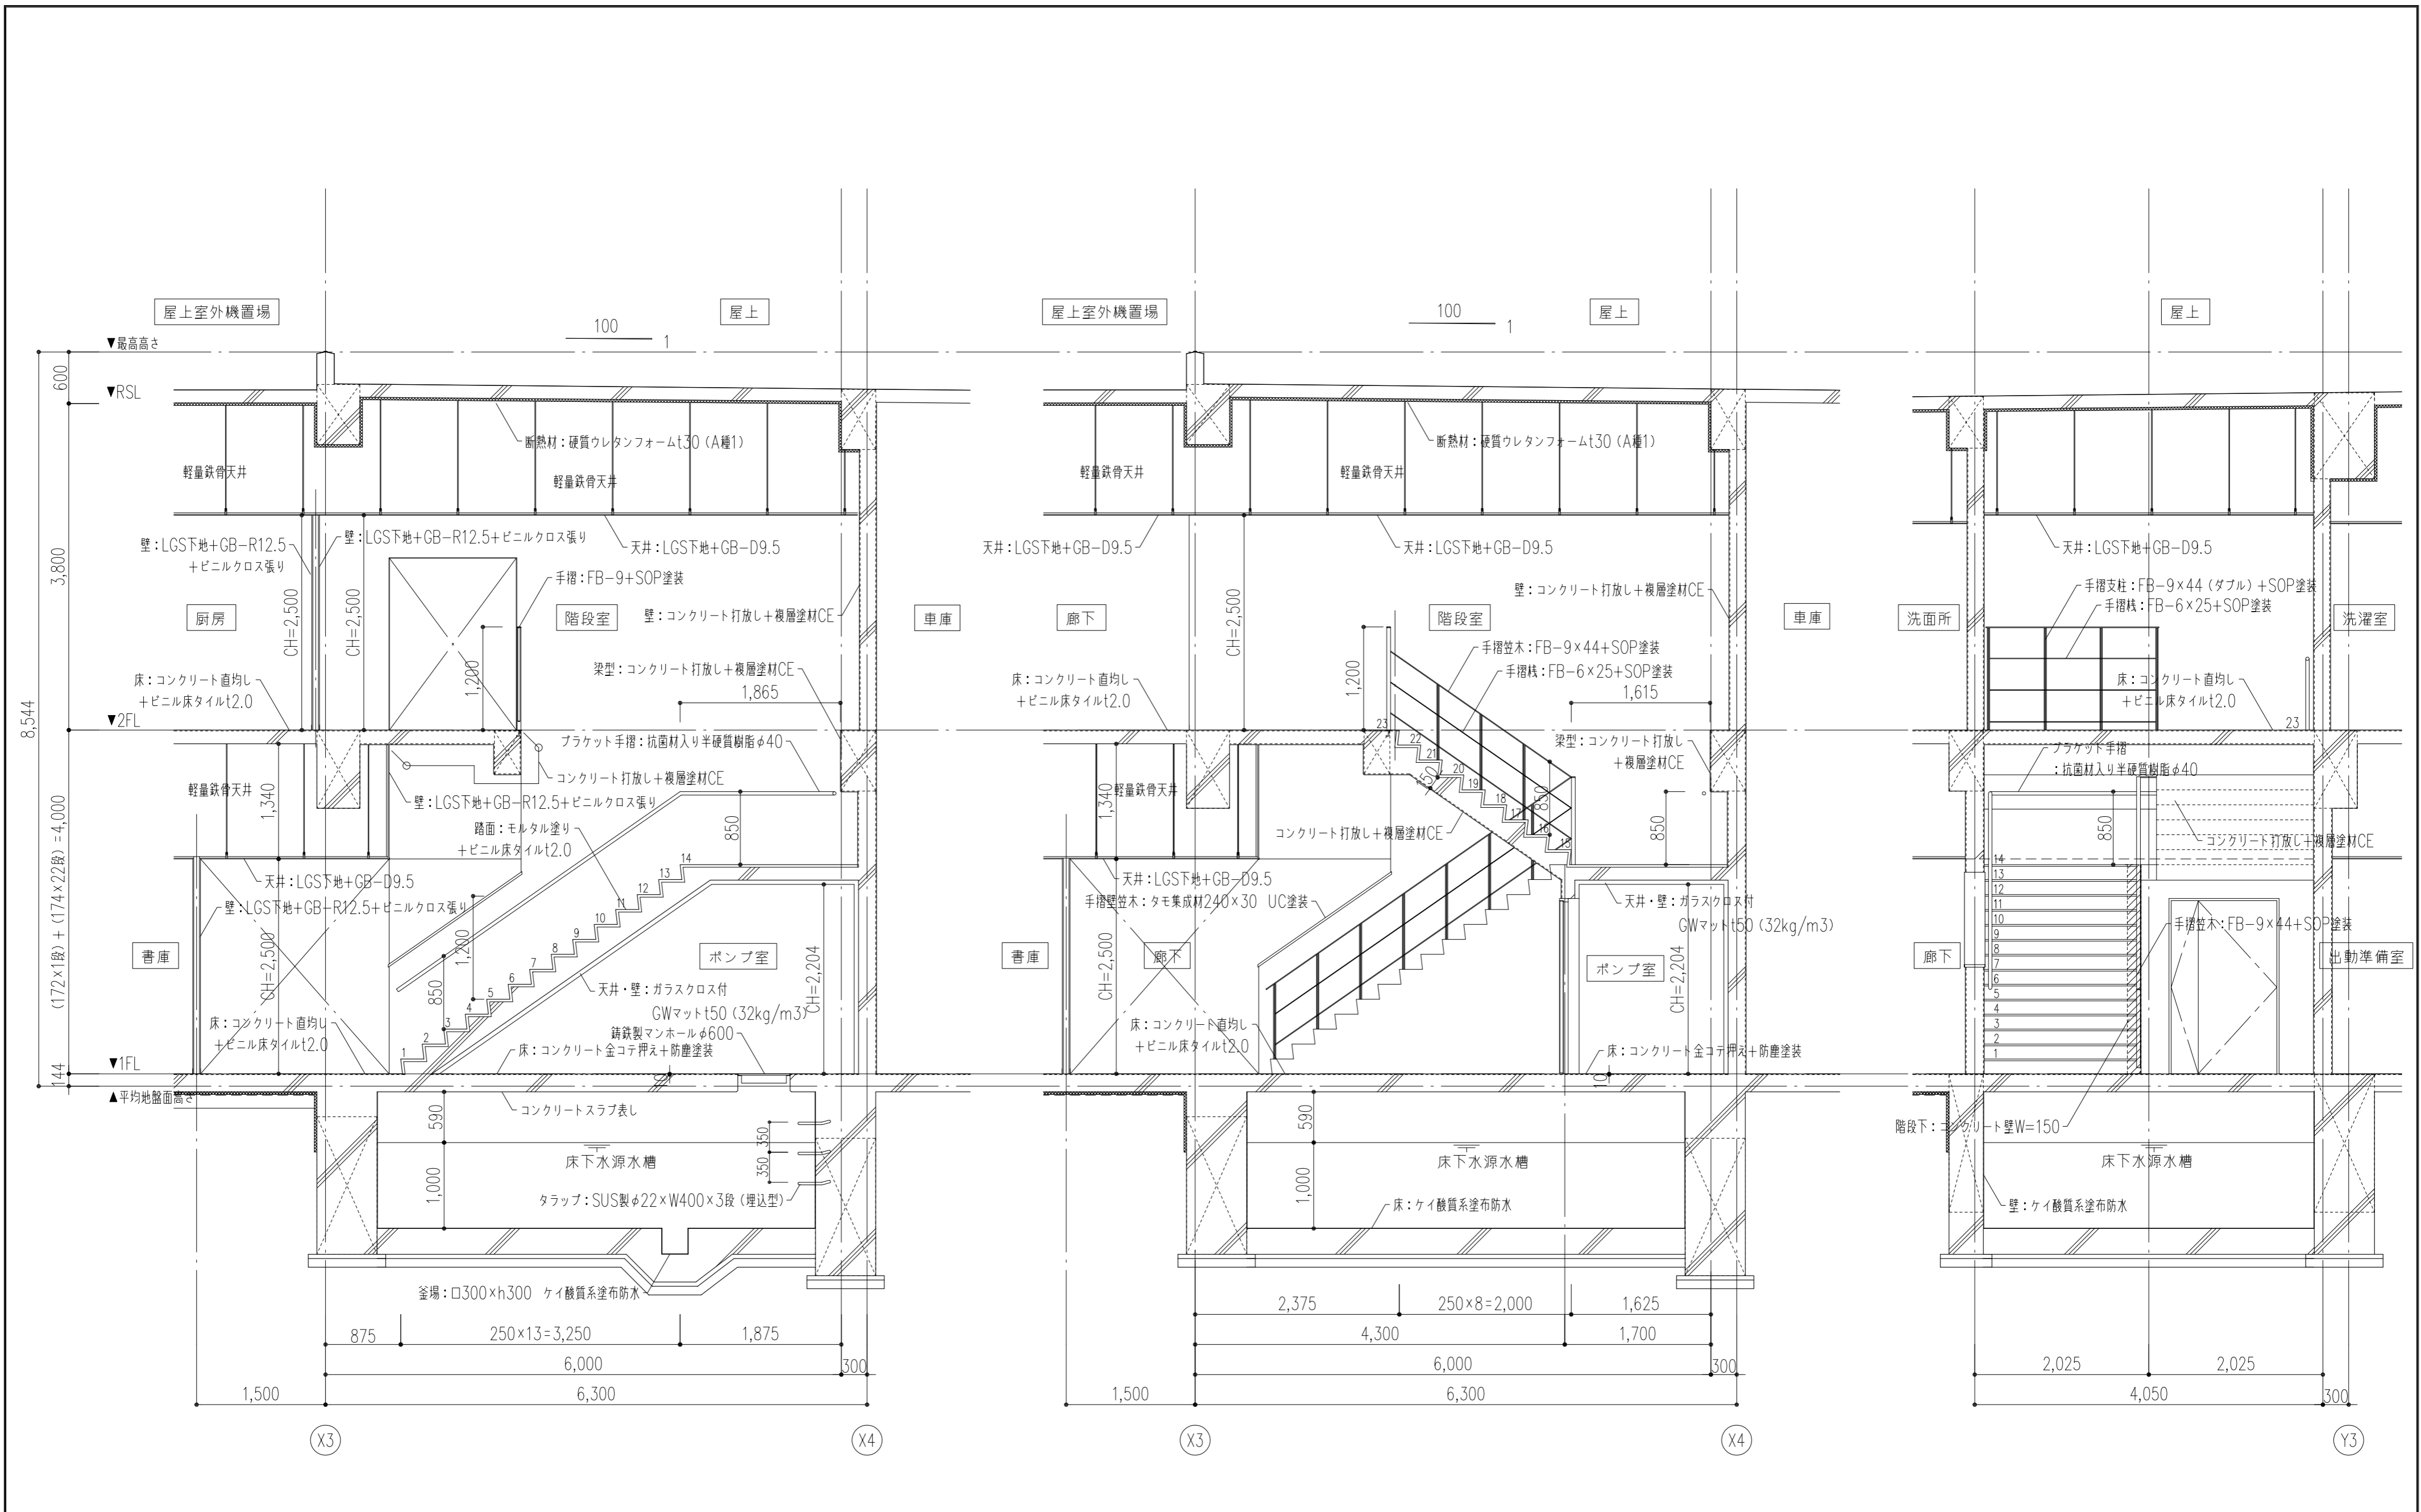


階段断面詳細図-1 1/50


階段断面詳細図-2 1/50

階段断面詳細図-3 1/50

特記事項	工事名称	徳島中央広域連合西消防署新築工事	図面No.	A / 21	工事種別	建築	株式会社 阿波設計事務所 四国支店 一級建築士事務所 徳島県知事登録 第41036号	管理建築士	程野 祐介	設計No.	-
	図面名称	屋内階段詳細図-1	縮尺	A3 (1/75) A2 (1/50)	校閲	大臣登録 第338983号		担当	製図	設計年月日	2017.9

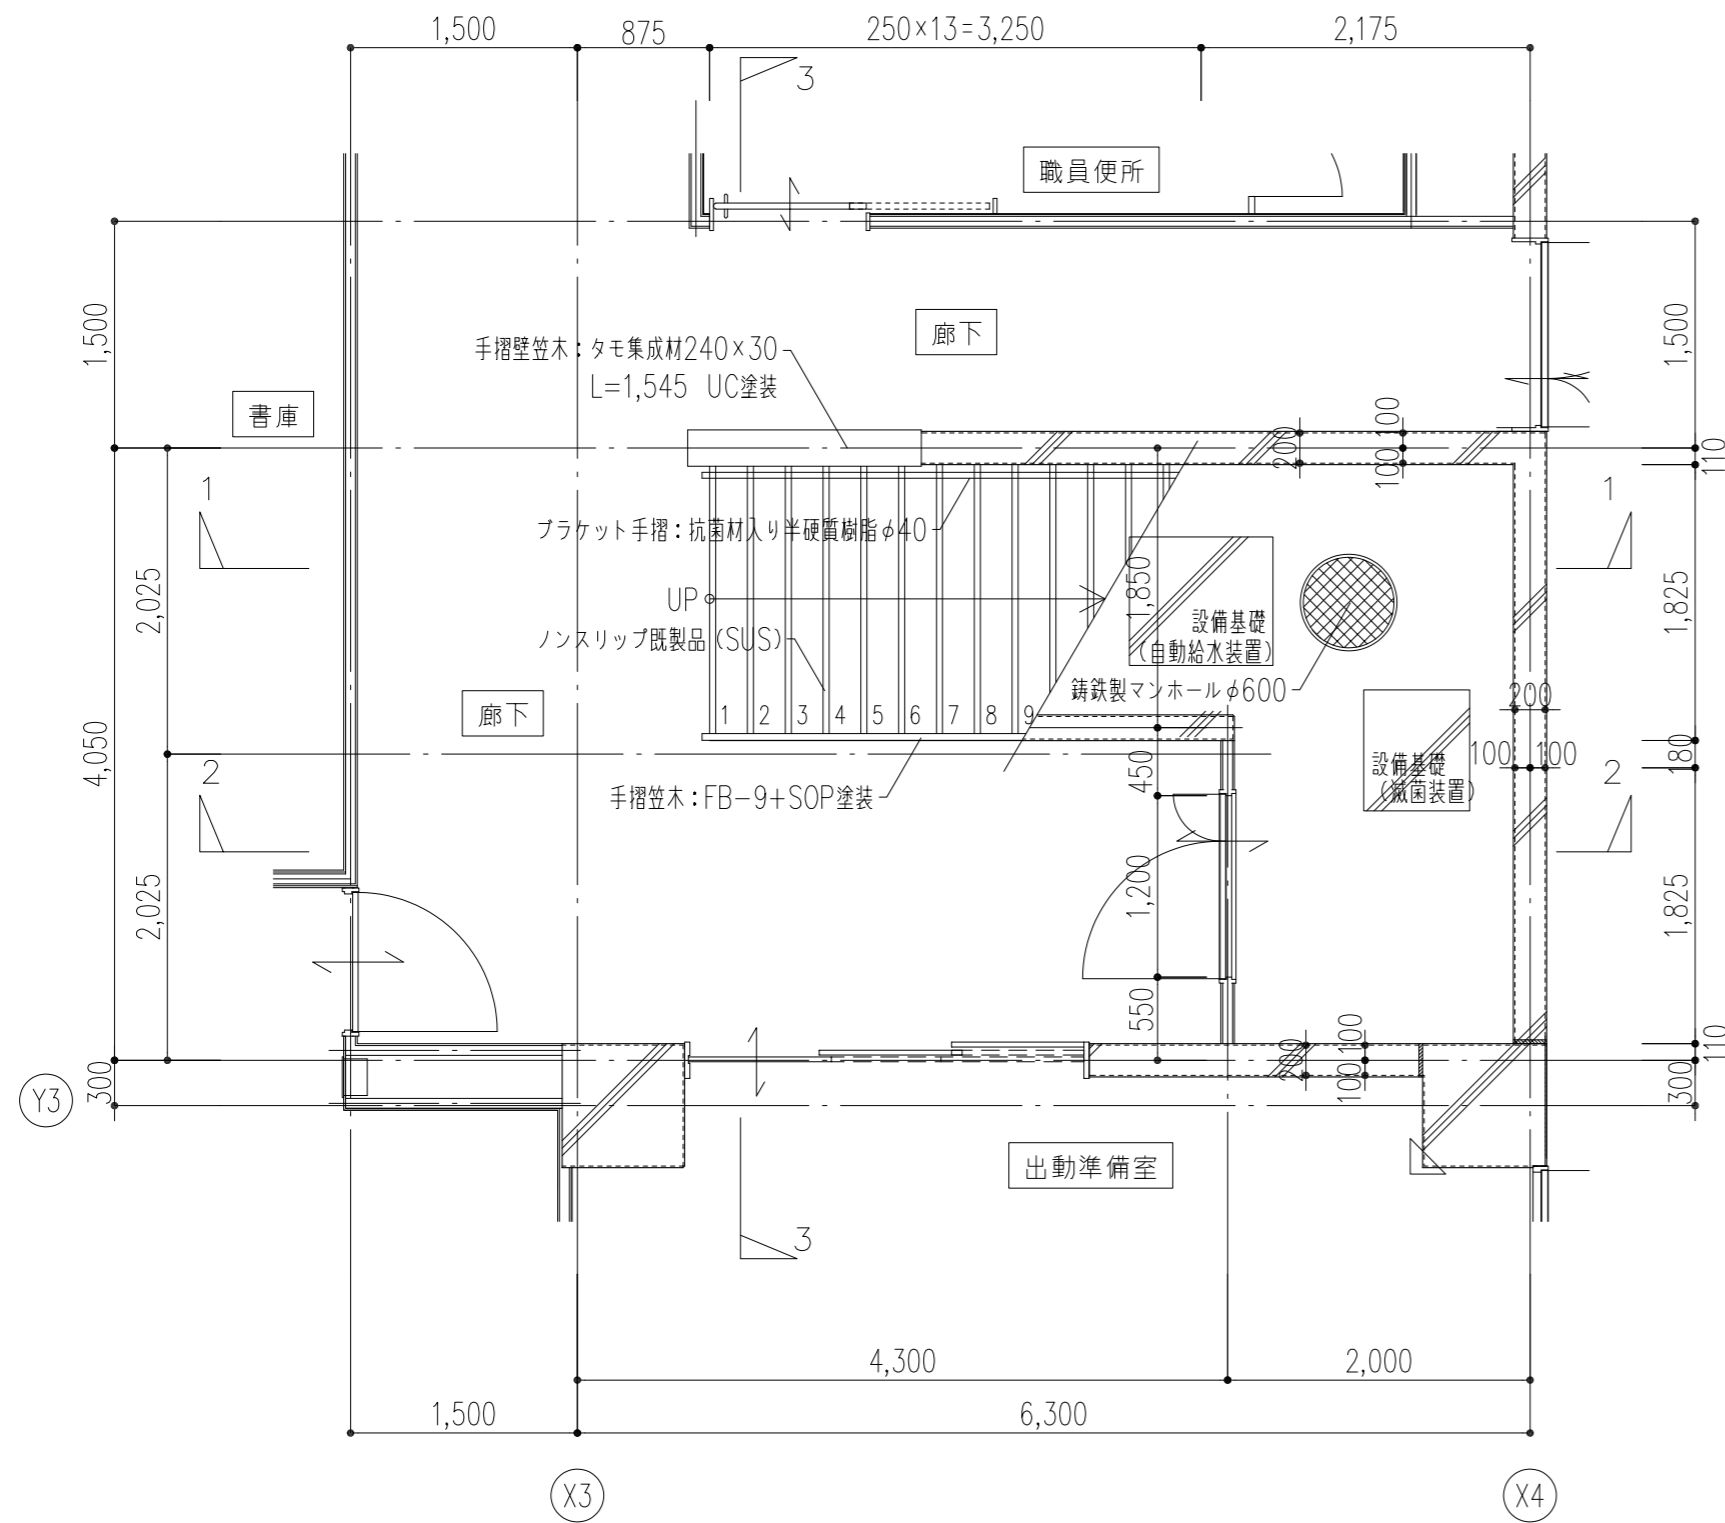


1階 階段平面詳細図 1/50

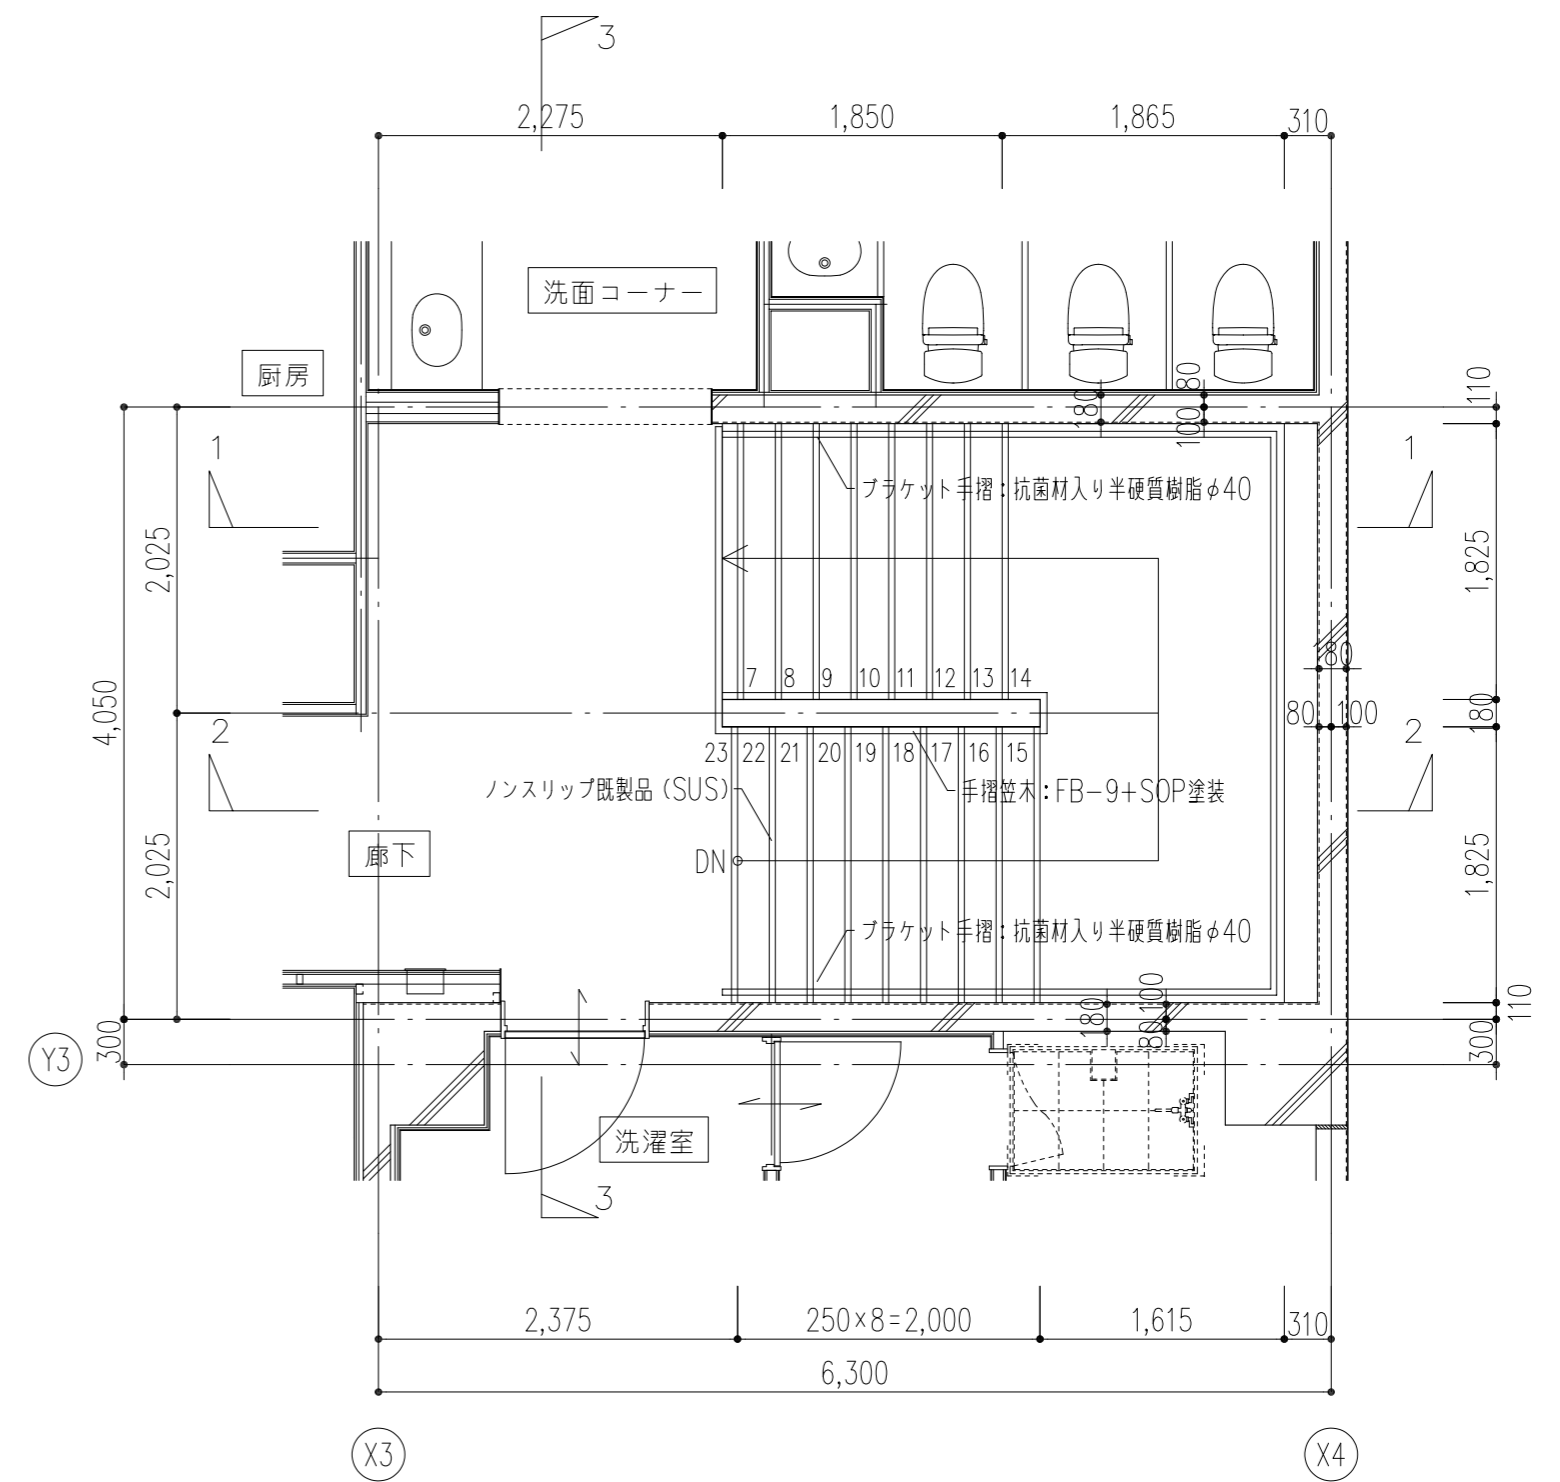


2階 階段平面詳細図 1/50

●水源水槽 容積計算式
 $2.600 \times 1.250 = 3.250$
 $3.750 \times 2.600 = 9.750$
 $2.600 \times 1.250 = 3.250$


 16.250m^2
 $16.250 \times 1.000 = 16.250$
 16.250m^3

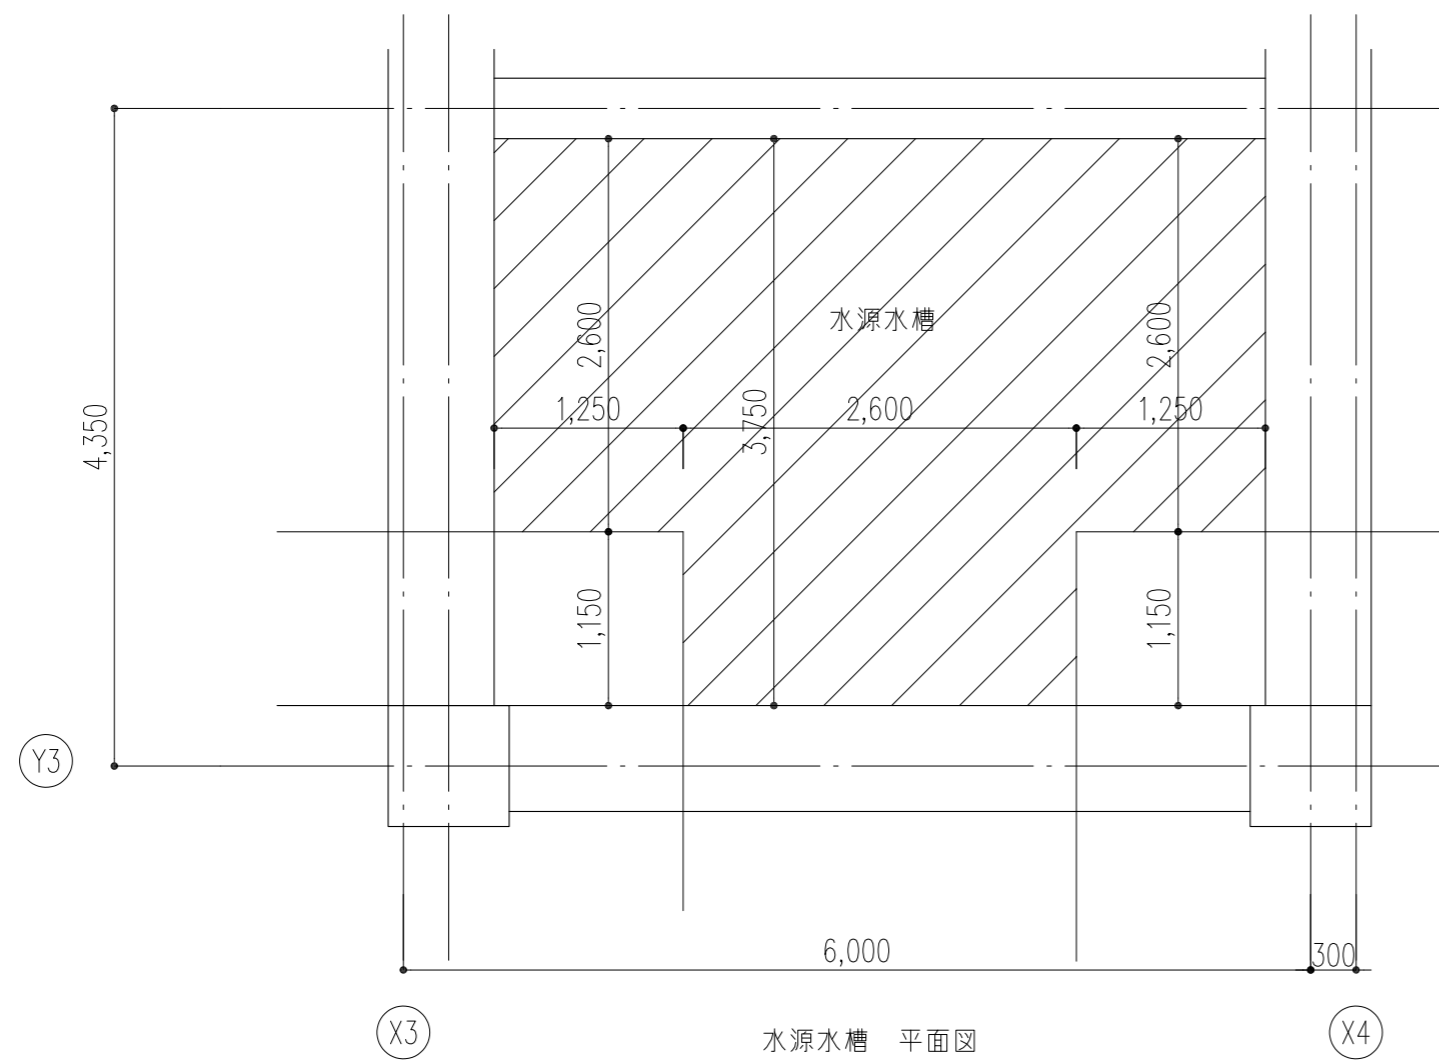


水源水槽 平面図

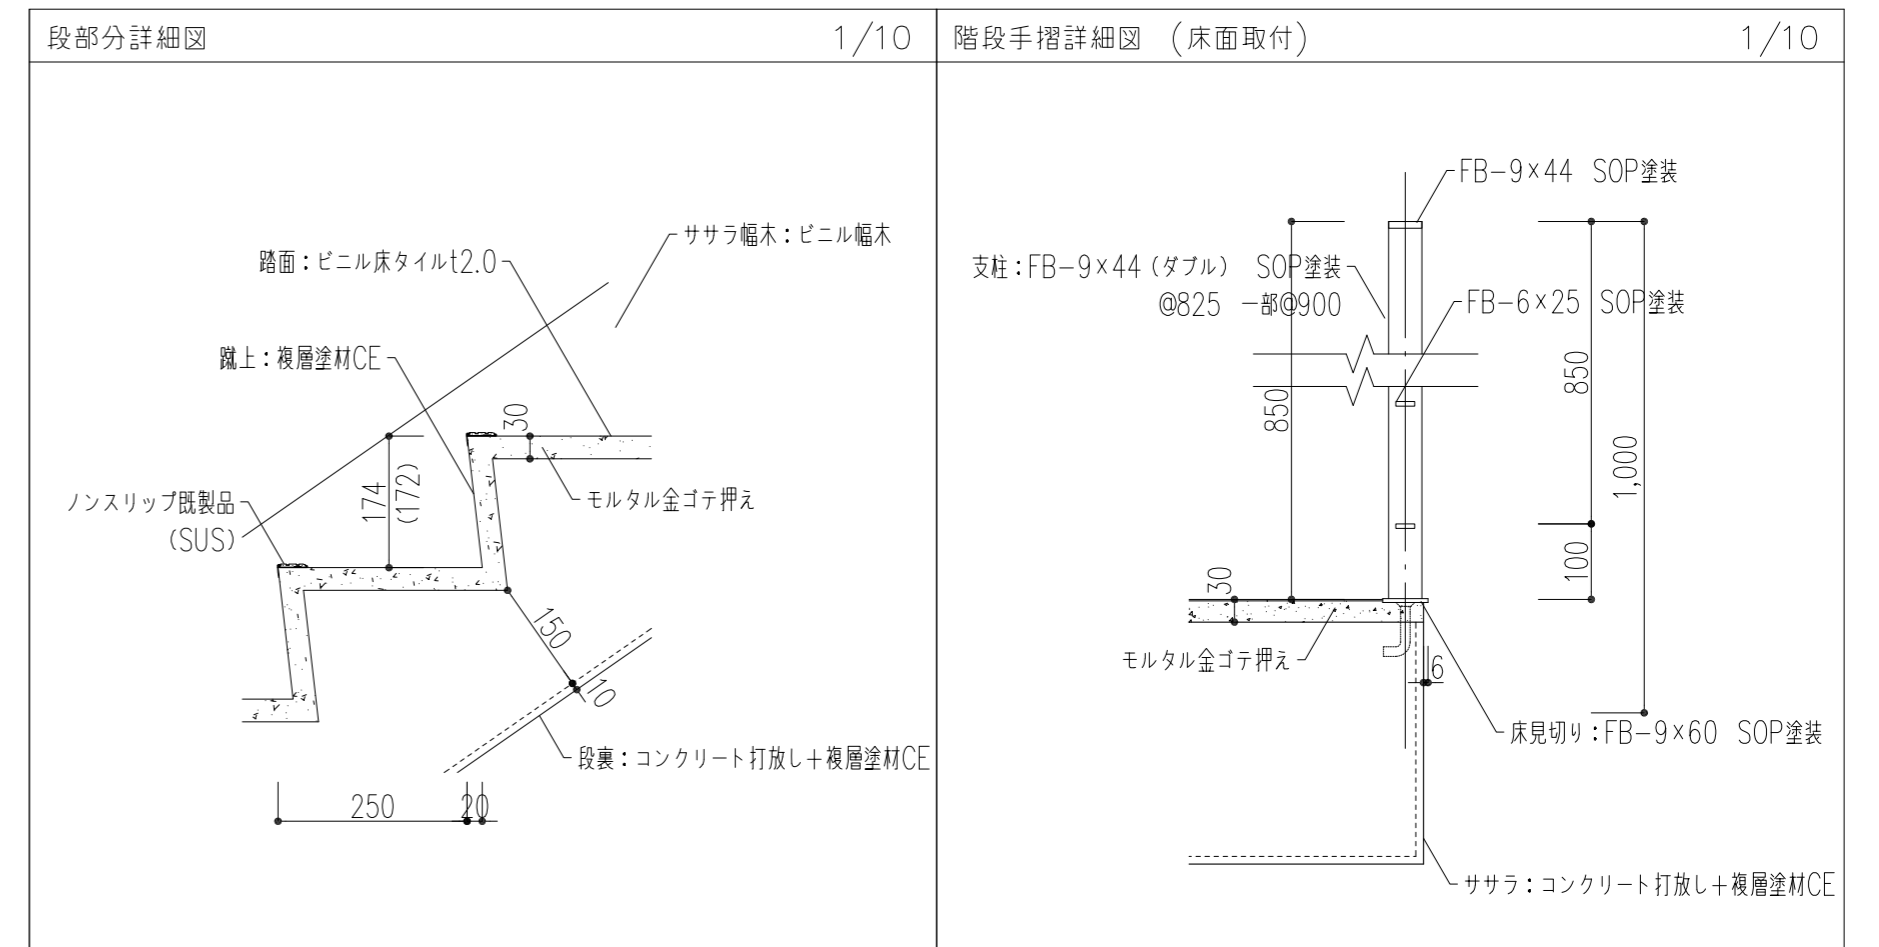

特記事項	工事名称	徳島中央広域連合西消防署新築工事	図面No.	A / 22	工事種別	建築	株式会社 阿波設計事務所 四国支店 一級建築士事務所 徳島県知事登録 第41036号	管理建築士	程野 祐介	設計No.	-
	図面名称	屋内階段詳細図-2	縮尺	A3 (1/75) A2 (1/50)	校閲	担当		製図	設計年月日	2017.9	

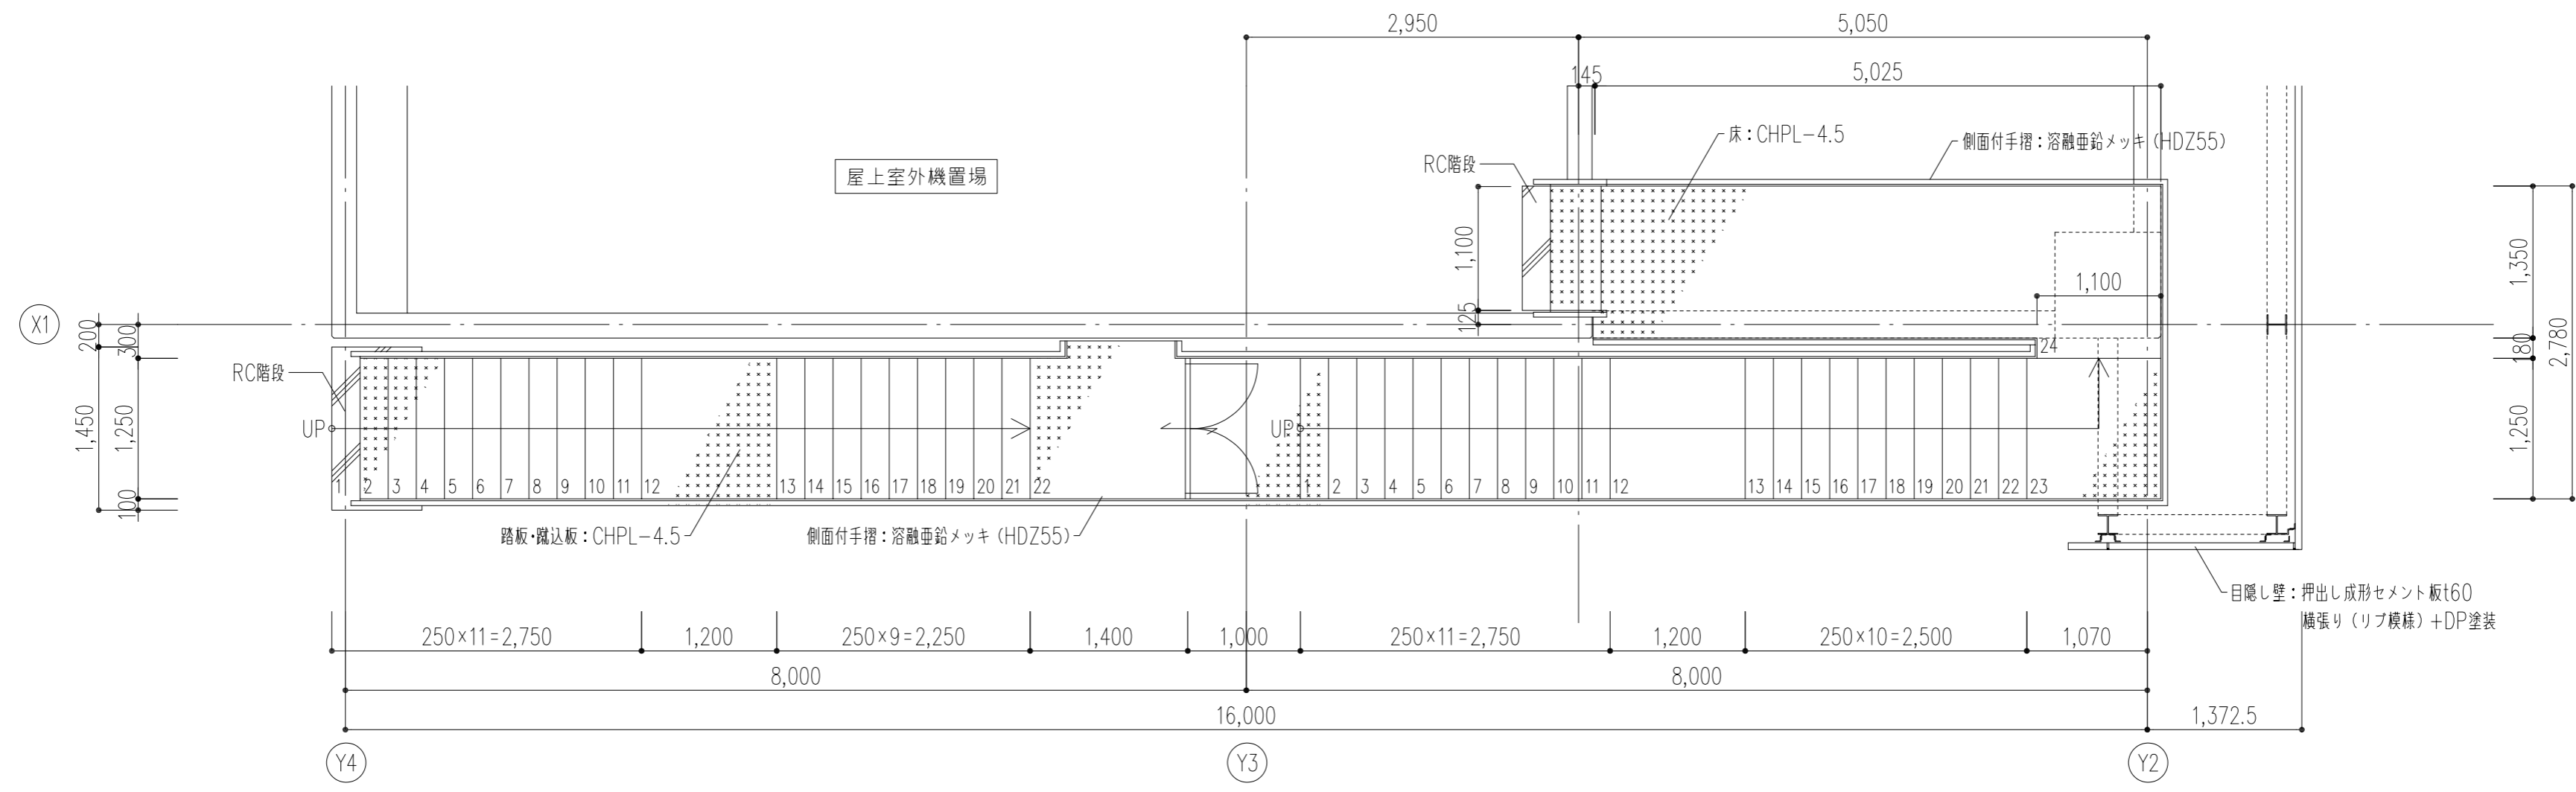


2階 平面詳細図 1/50

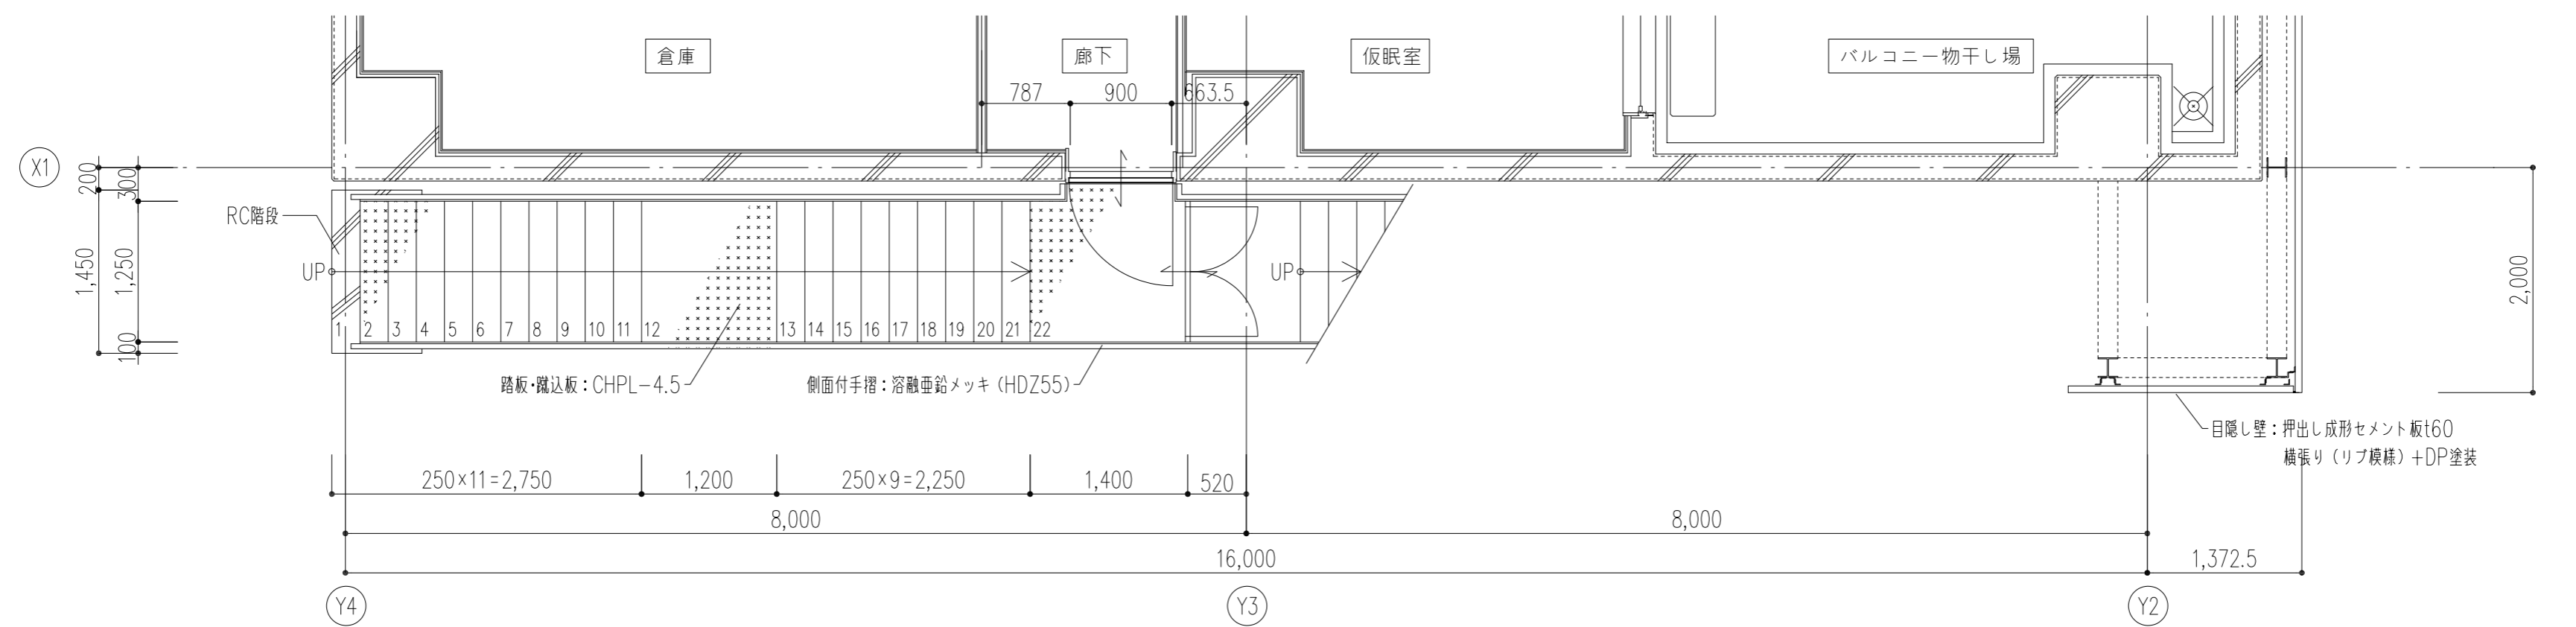

1階 平面詳細図 1/50







特記事項	工事名称	徳島中央広域連合西消防署新築工事	図面No.	A / 23	工事種別	建築	株式会社 阿波設計事務所 四国支店 一級建築士事務所 徳島県知事登録 第41036号	管理建築士	程野 祐介	設計No.	-
	図面名称	屋外階段詳細図-1	縮尺	A3 (1/75) A2 (1/50)	校閲	担当		製図	設計年月日	2017.9	

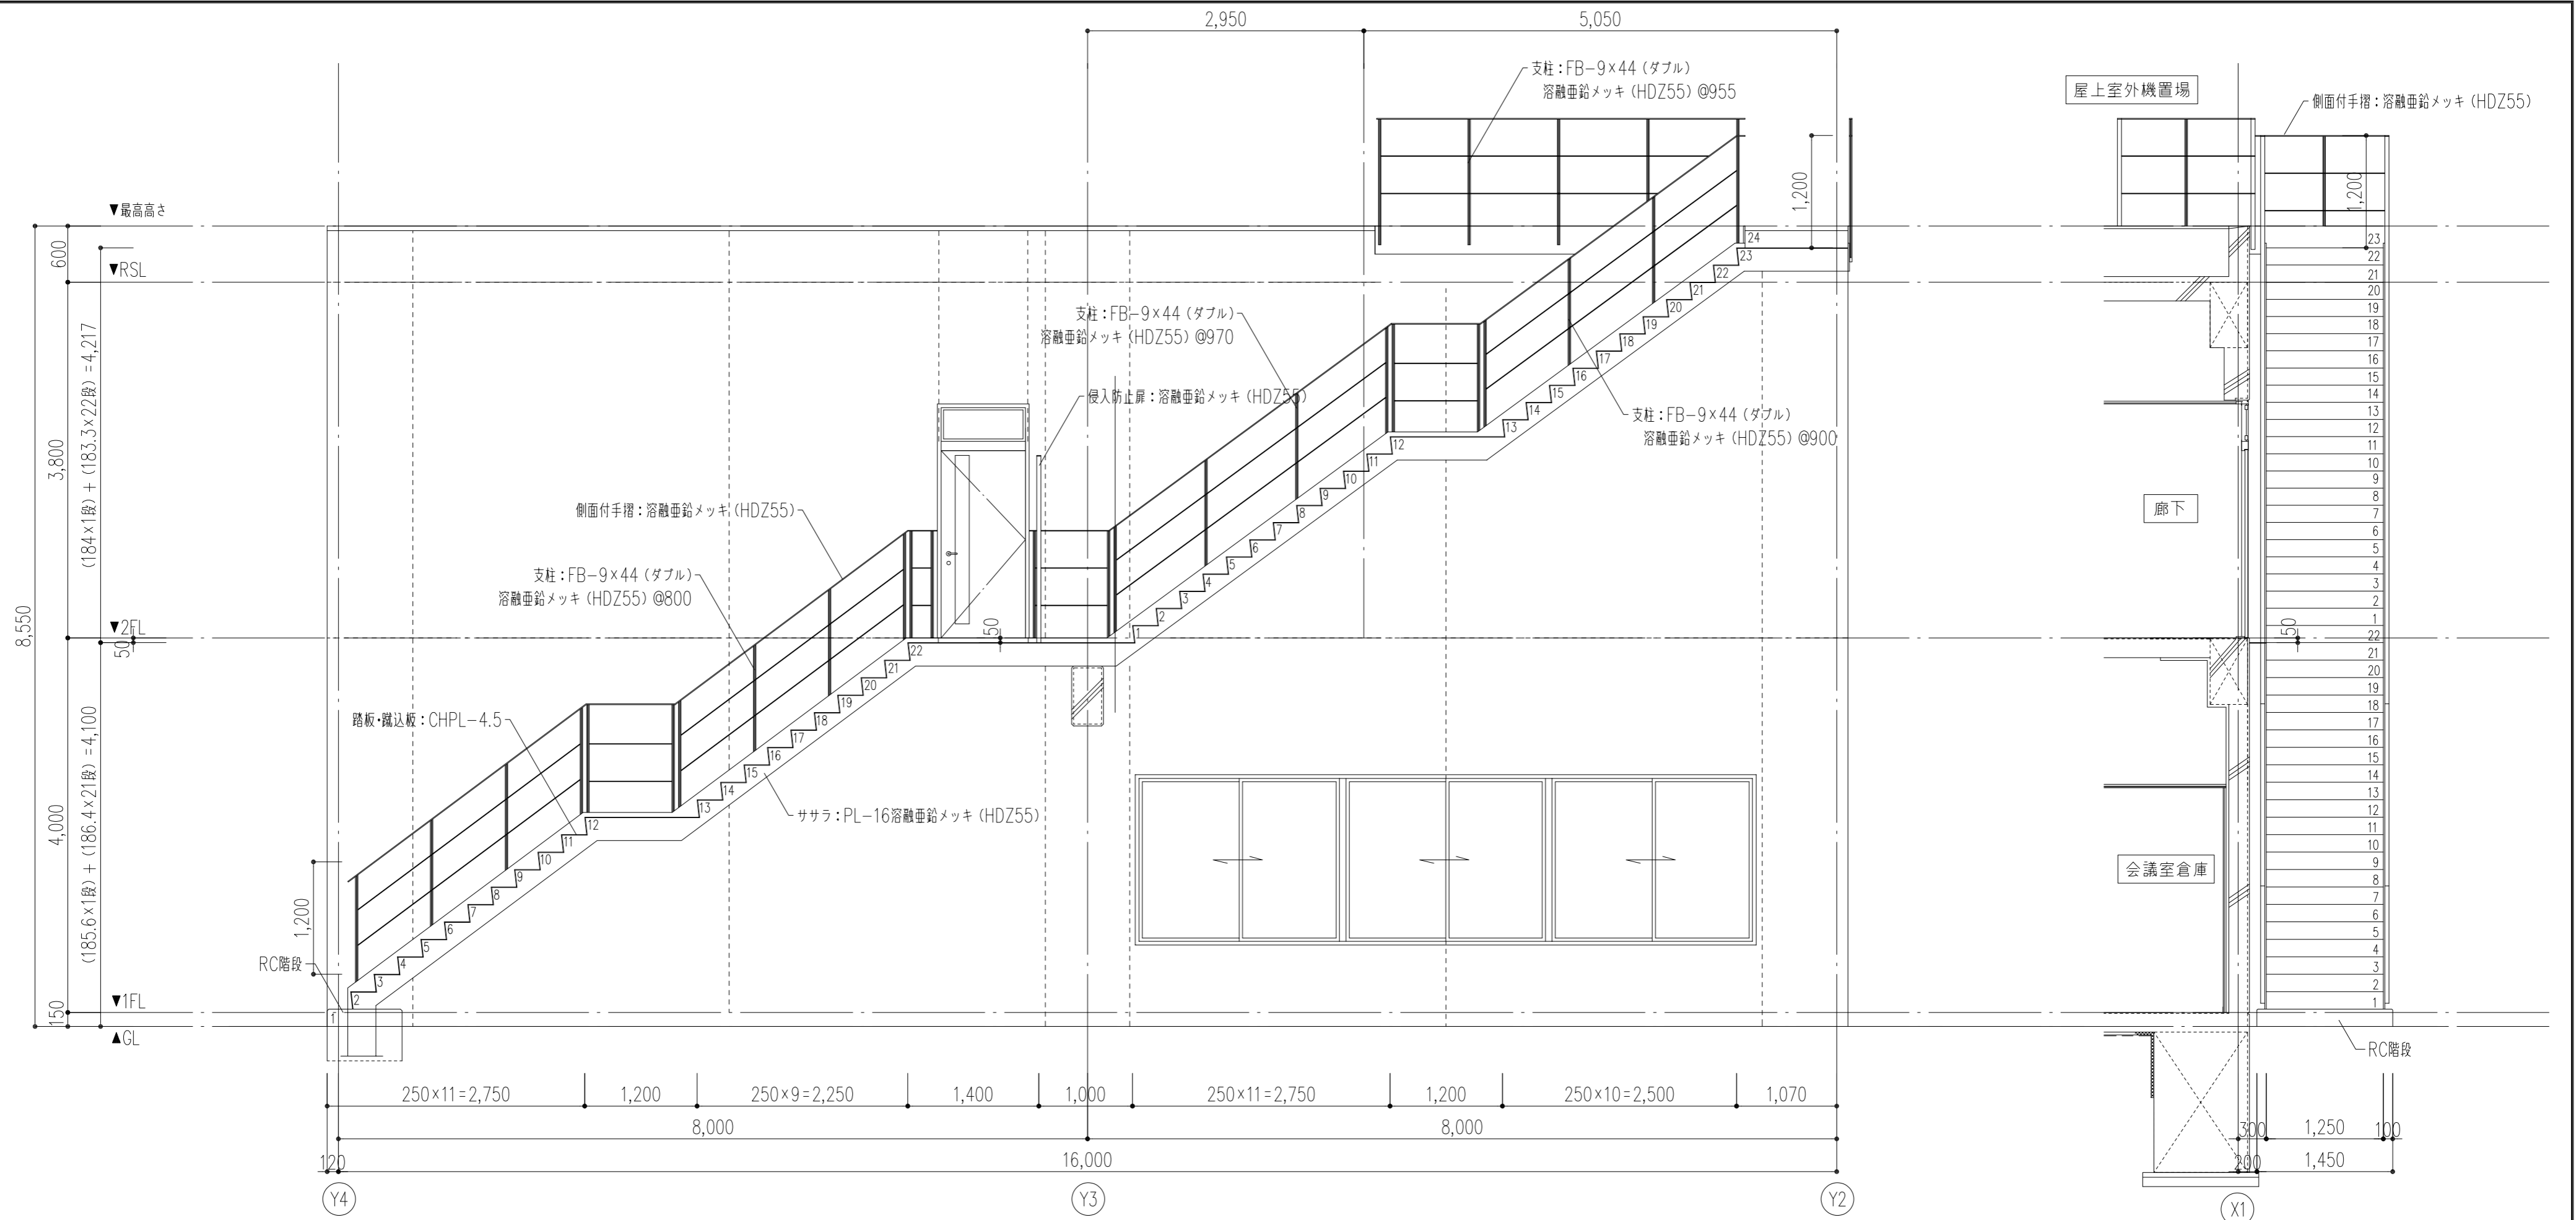


断面詳細図 1/50

立面図 1/50

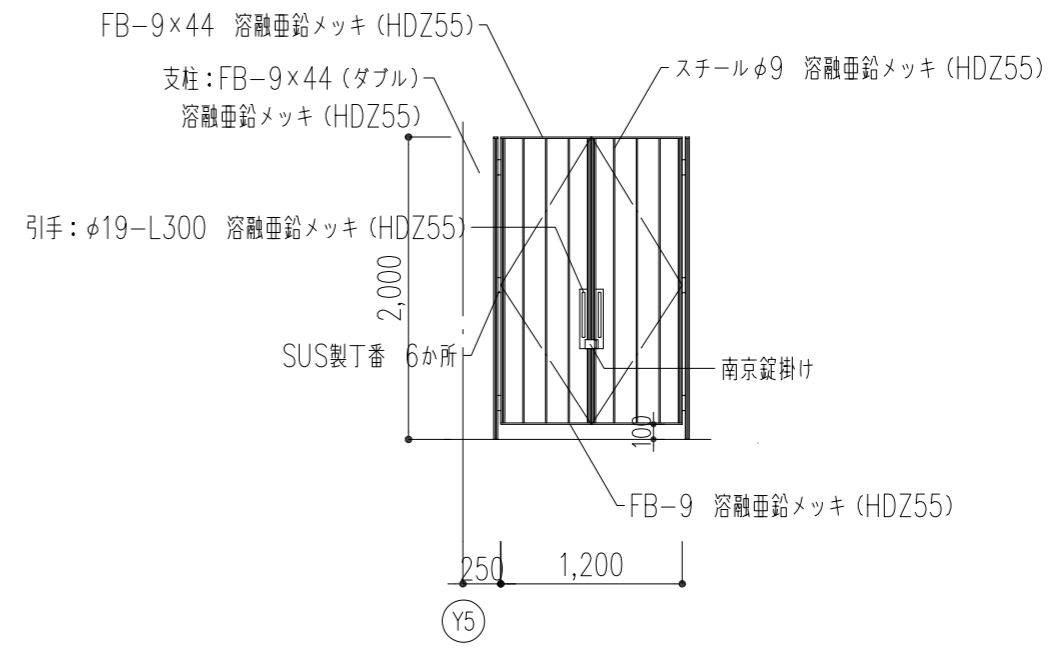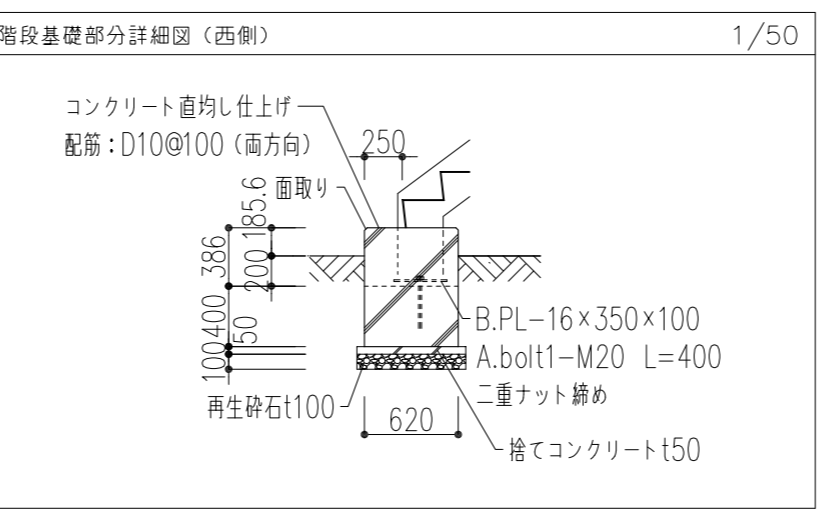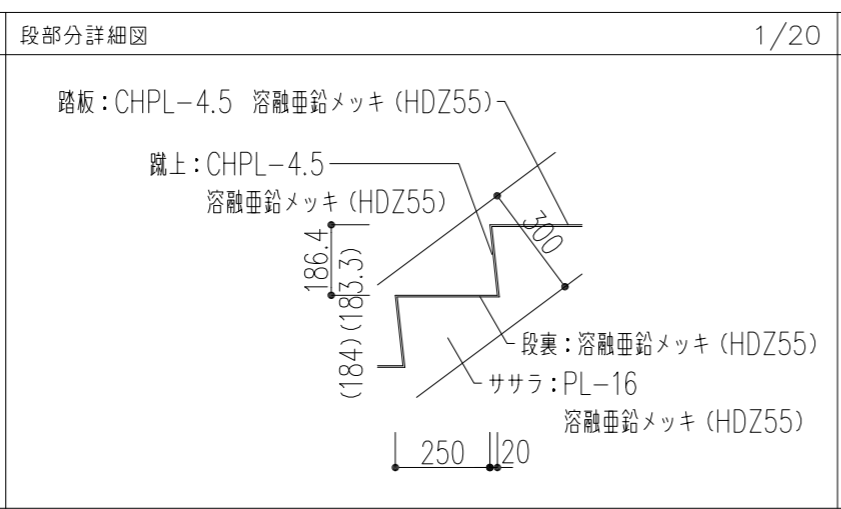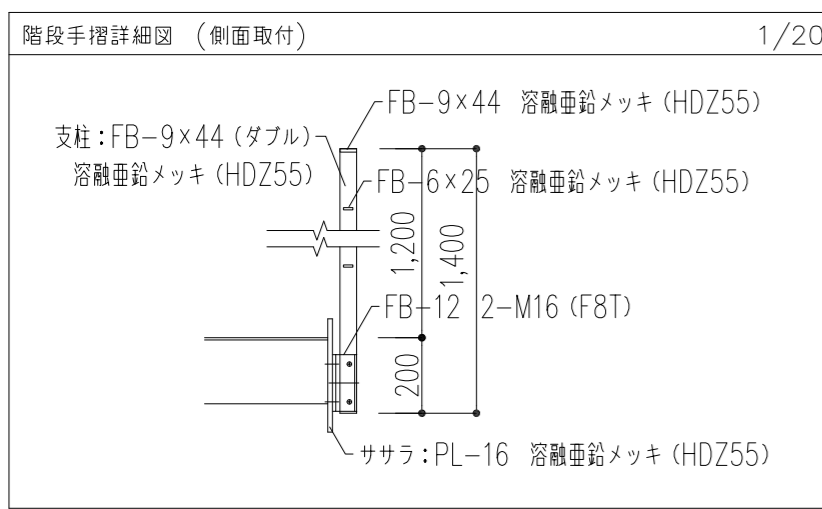

階段侵入防止扉 立面図 1/50

特記事項	工事名称	徳島中央広域連合西消防署新築工事	図面No.	A / 24	工事種別	建築	株式会社 阿波設計事務所 四国支店 一級建築士事務所 徳島県知事登録 第41036号	管理建築士	程野 祐介	設計No.	-
	図面名称	屋外階段詳細図-2	縮尺	A3 (1/75) A2 (1/50)	校閲	担当		製図	設計年月日	2017.9	

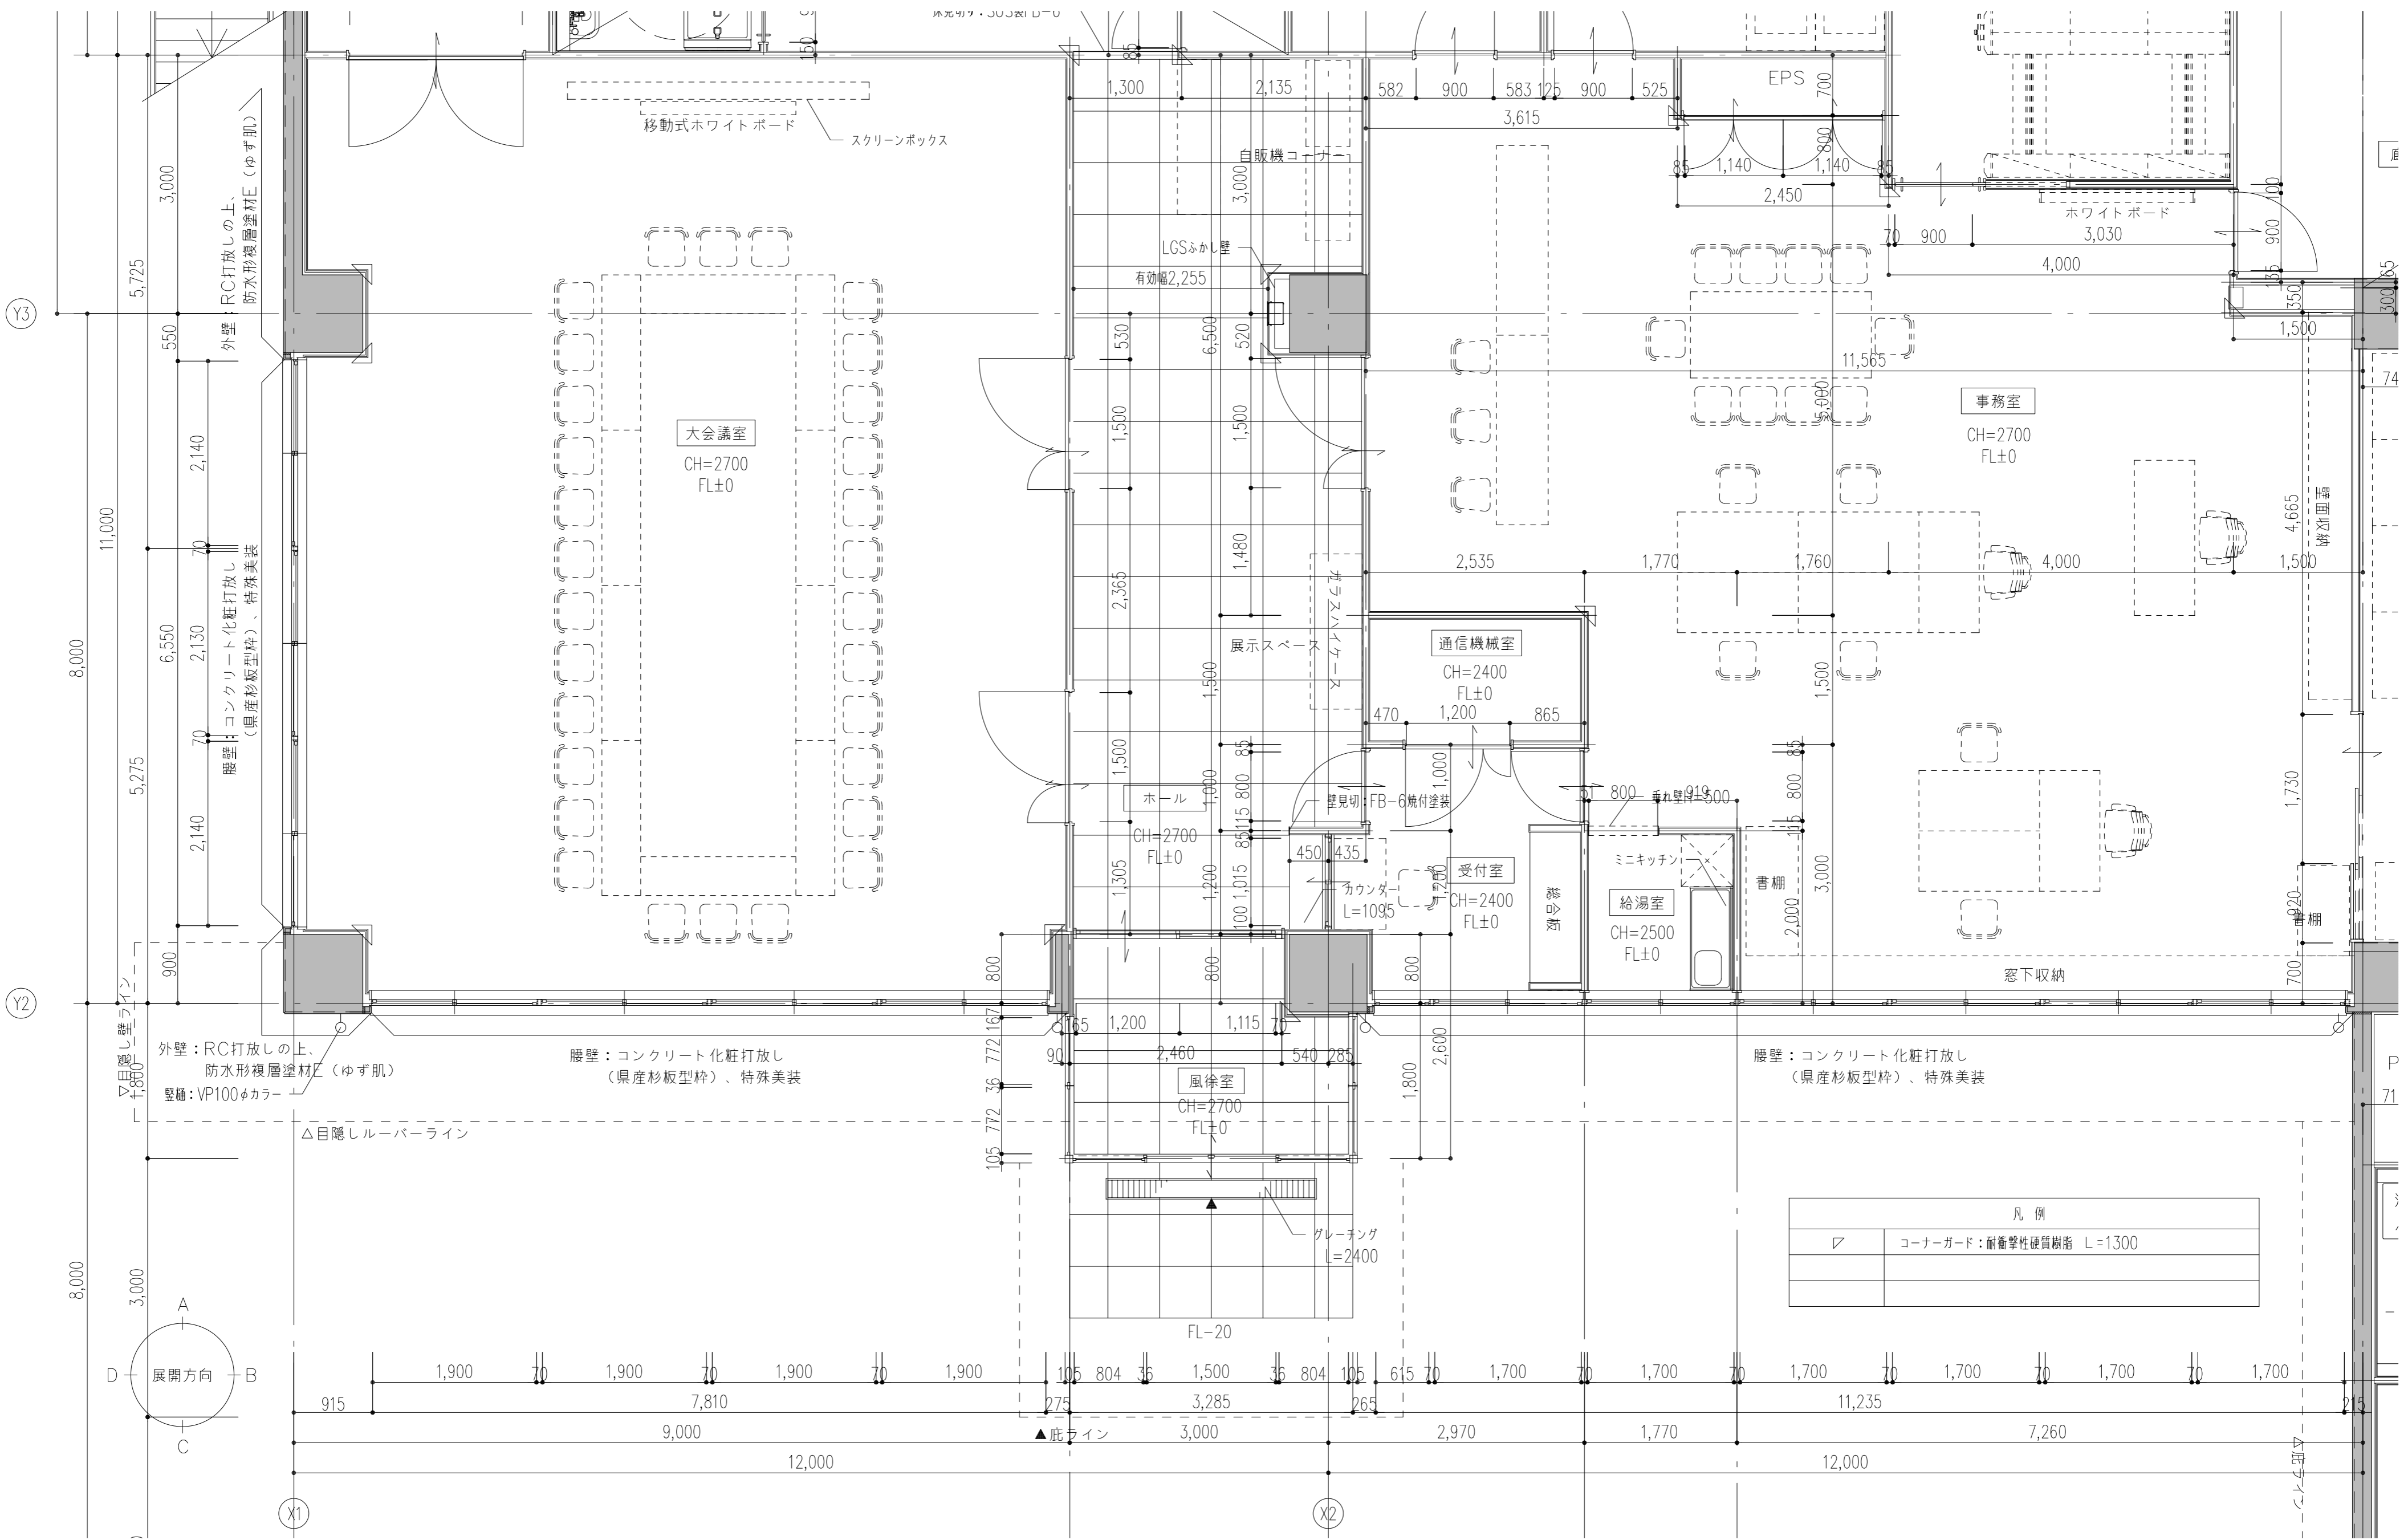


特記事項	工事名称 徳島中央広域連合西消防署新築工事
	図面名称 1F平面詳細図-1

図面No. A / 25	工事種別 建築
縮尺 A3 (1/75) A2 (1/50)	


株式会社 阿波設計事務所 四国支店
一級建築士事務所 徳島県知事登録 第41036号

管理建築士 一級建築士 校閲	程野 祐介 大臣登録 第338983号	設計No. —
	担当 製図	設計年月日 2017.9

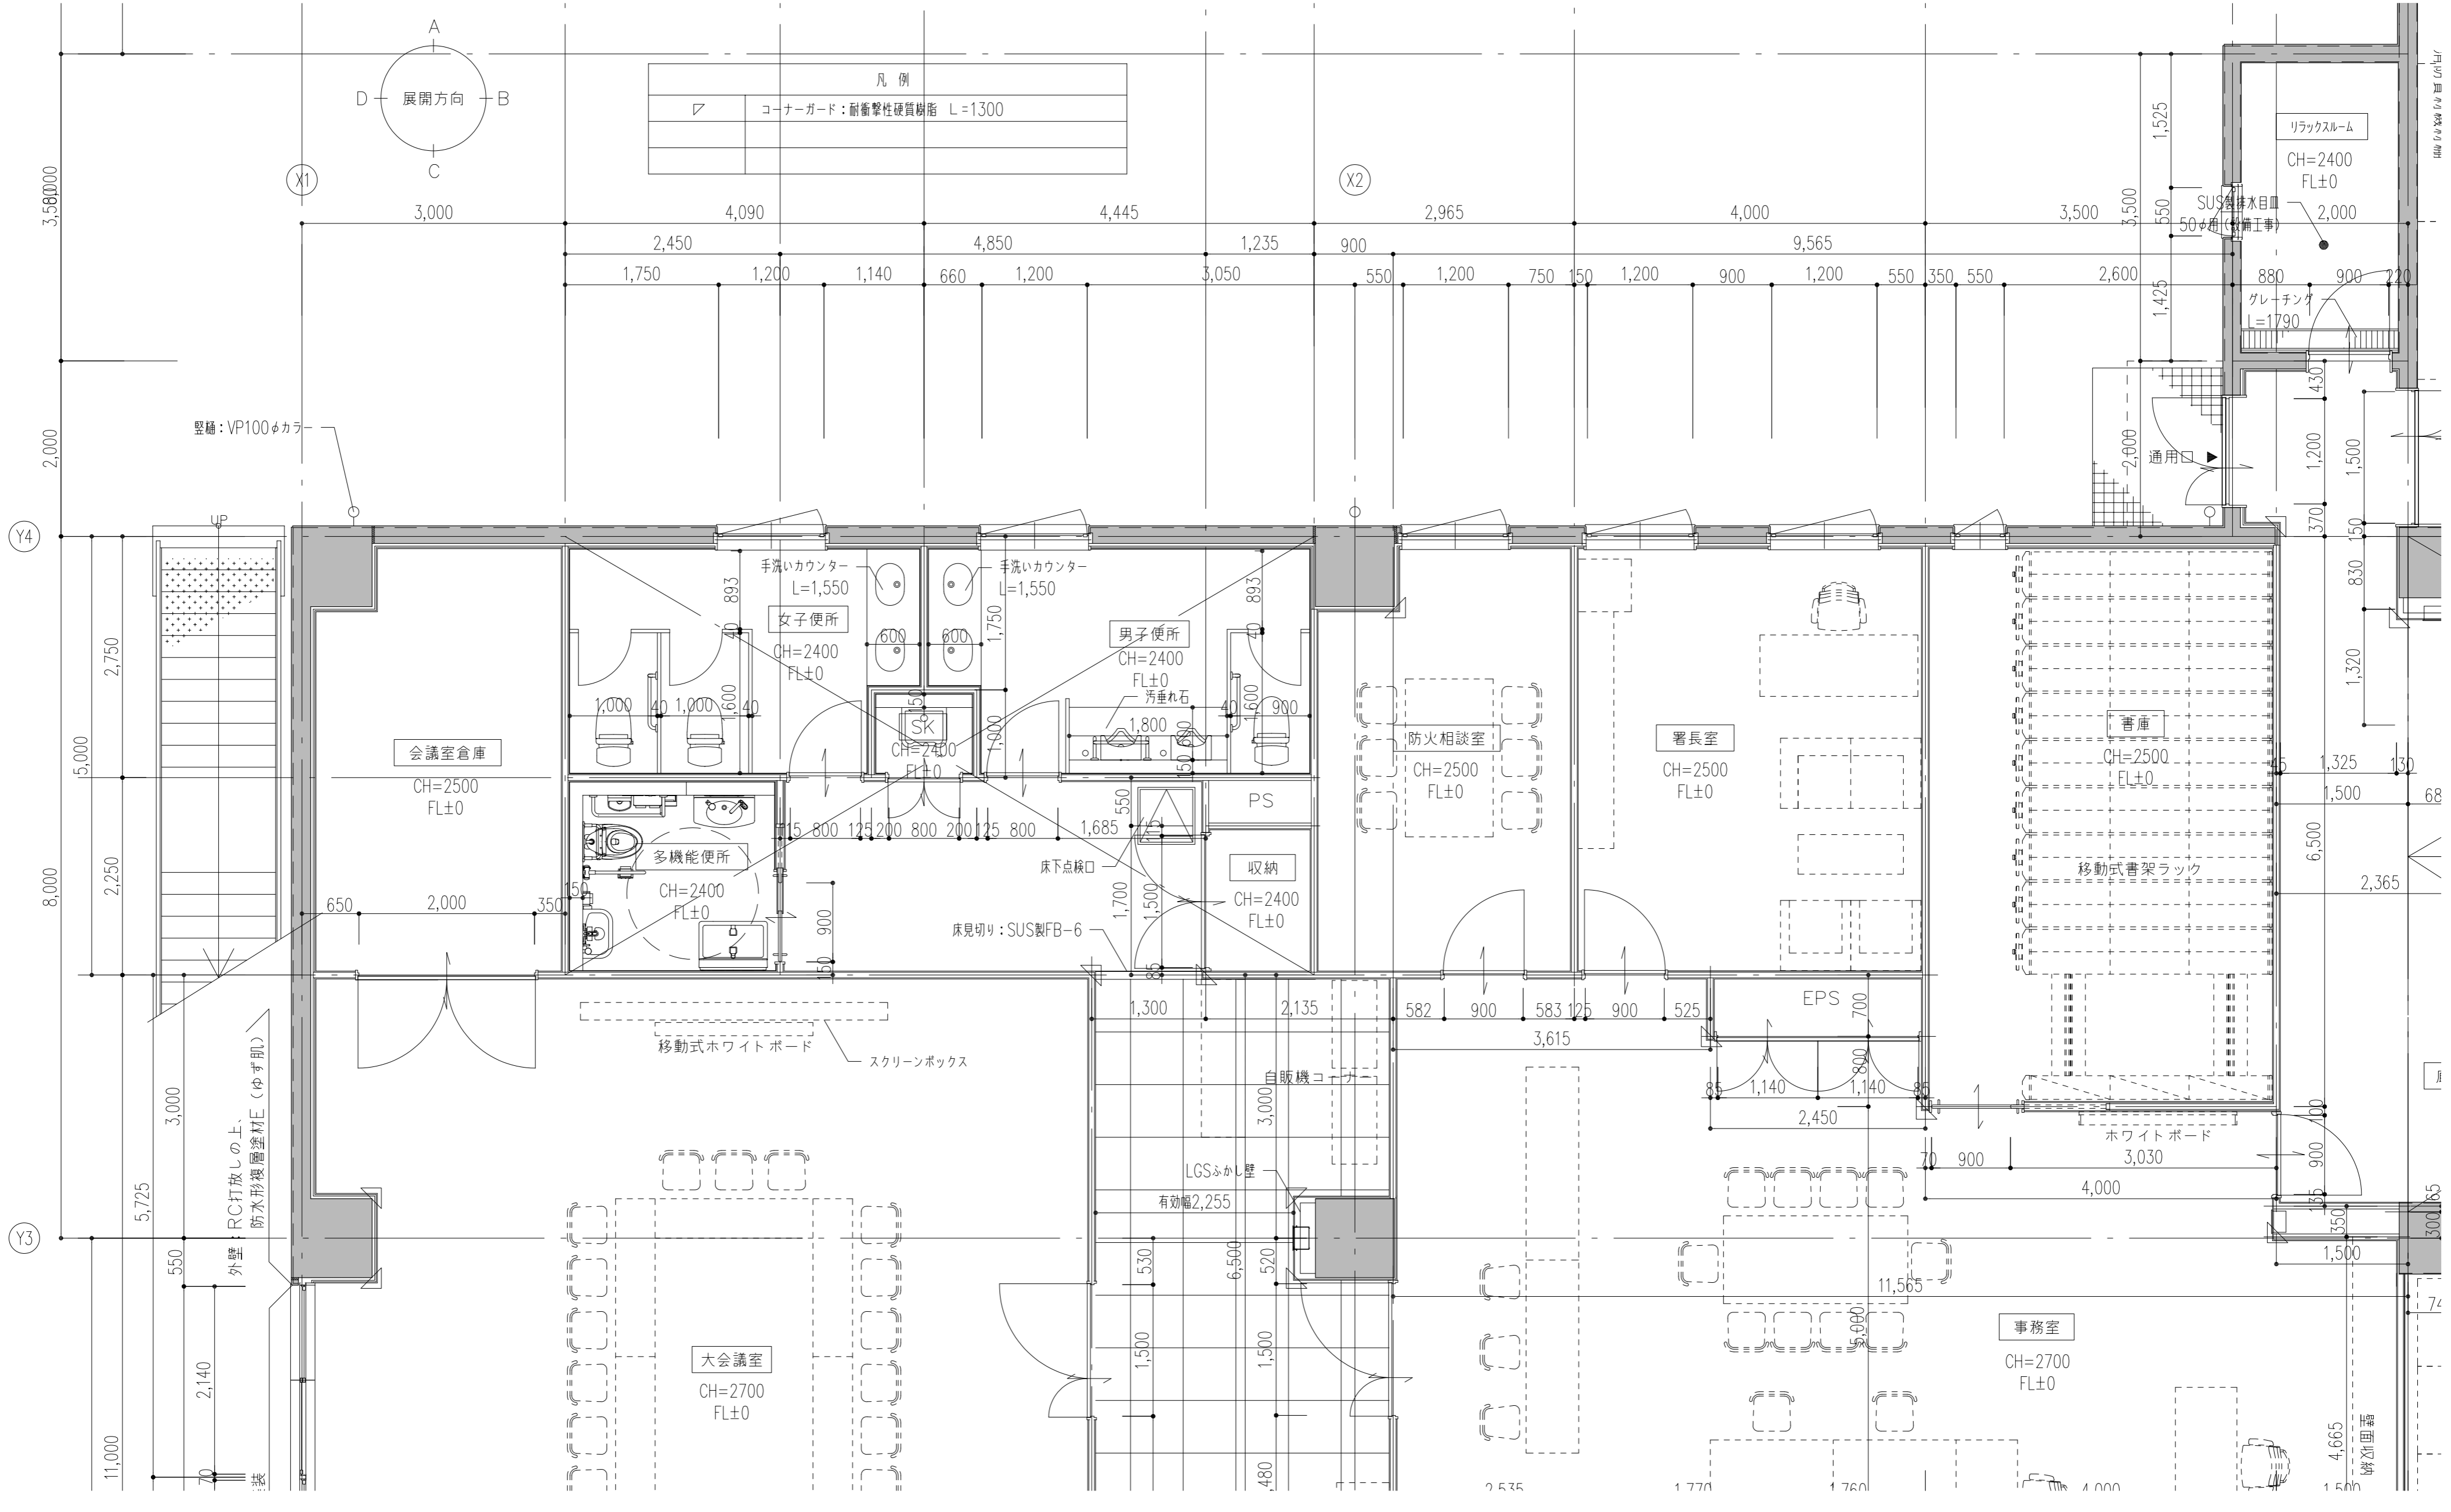


1階 平面詳細図-2 1/50


特記事項	工事名称	徳島中央広域連合西消防署新築工事	図面No.	A / 26	工事種別	建築	管理建築士 程野 祐介 一級建築士 大臣登録 第338983号 校閲 担当 製図	設計No.	-
	図面名称	1F平面図詳細図-2	縮尺	A3 (1/75) A2 (1/50)	株式会社 阿波設計事務所 四国支店 一級建築士事務所 徳島県知事登録 第41036号	設計年月日			2017.9

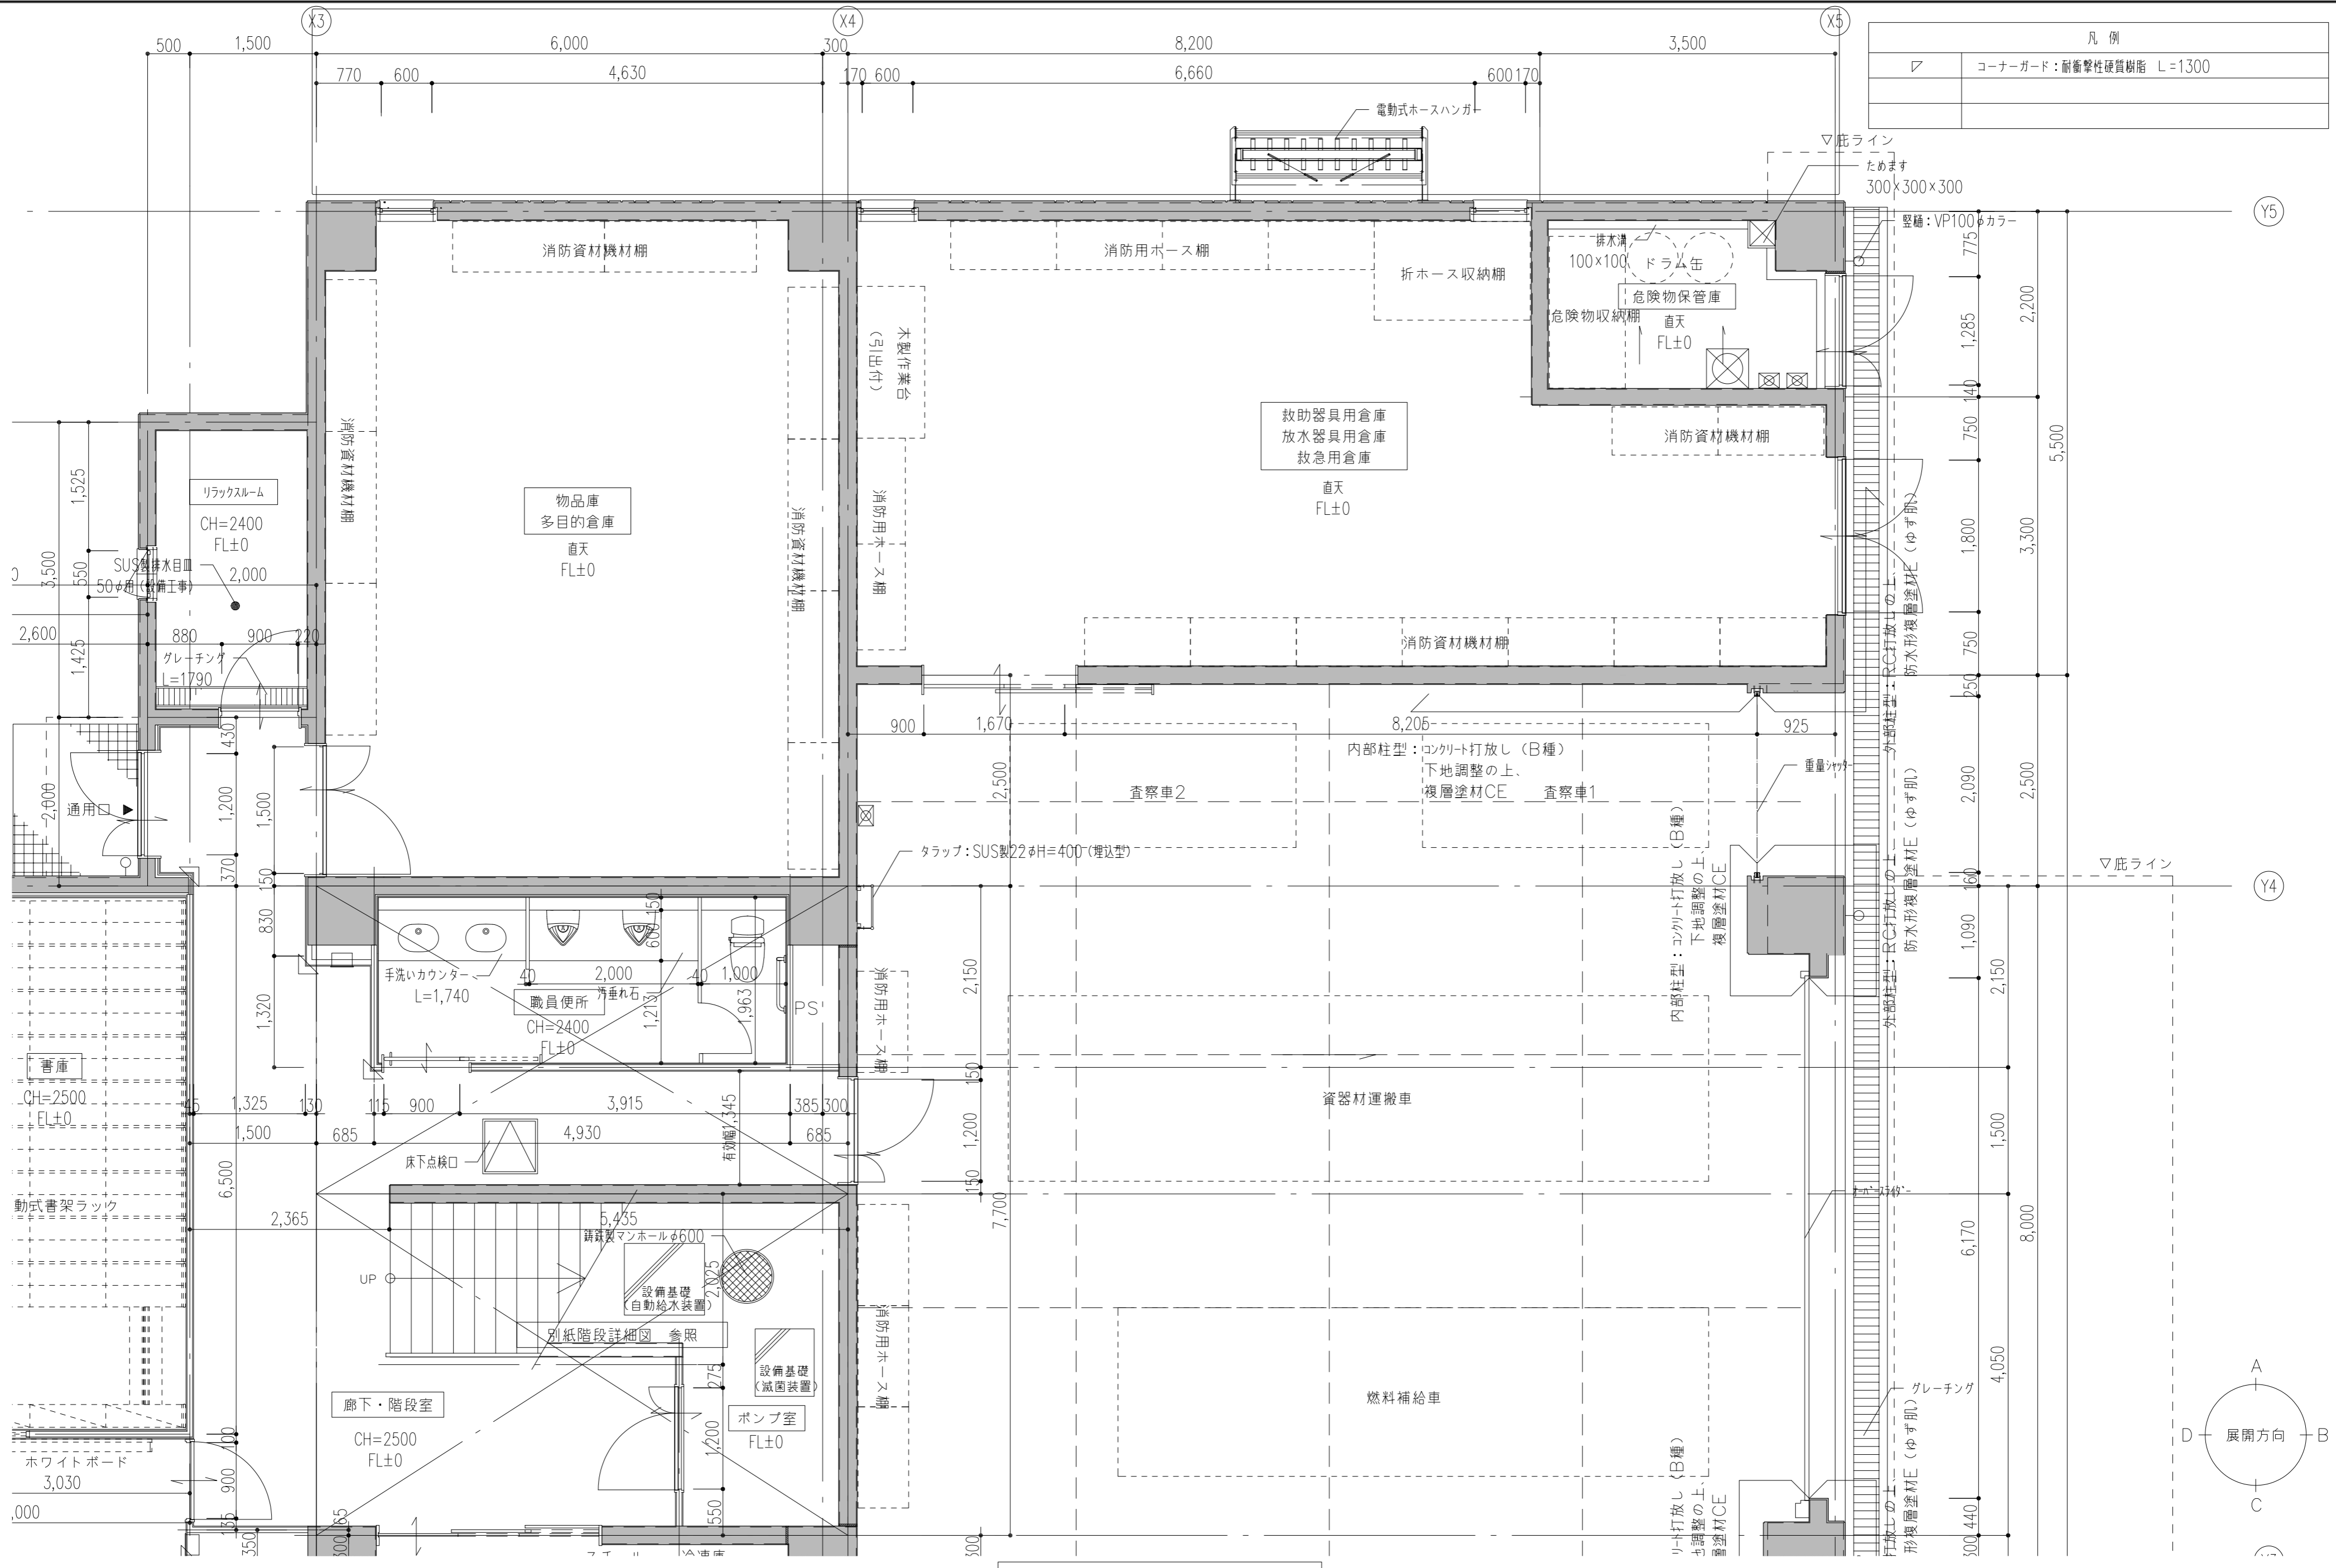

凡例	
▽	コーナーガード：耐衝撃性硬質樹脂 L=1300

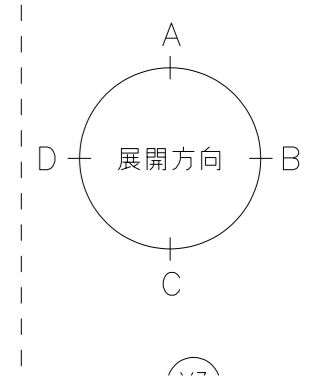


特記事項	工事名称	徳島中央広域連合西消防署新築工事	図面No.	A / 27	工事種別	建築	管理建築士 程野 祐介 一級建築士 大臣 登録 第338983号 校閲 担当 製図	設計No. ー 設計年月日 2017.9
	図面名称	1F平面図詳細図-3	縮尺	A3 (1/75) A2 (1/50)	株式会社 阿波設計事務所 四国支店 一級建築士事務所 徳島県知事登録 第41036号			

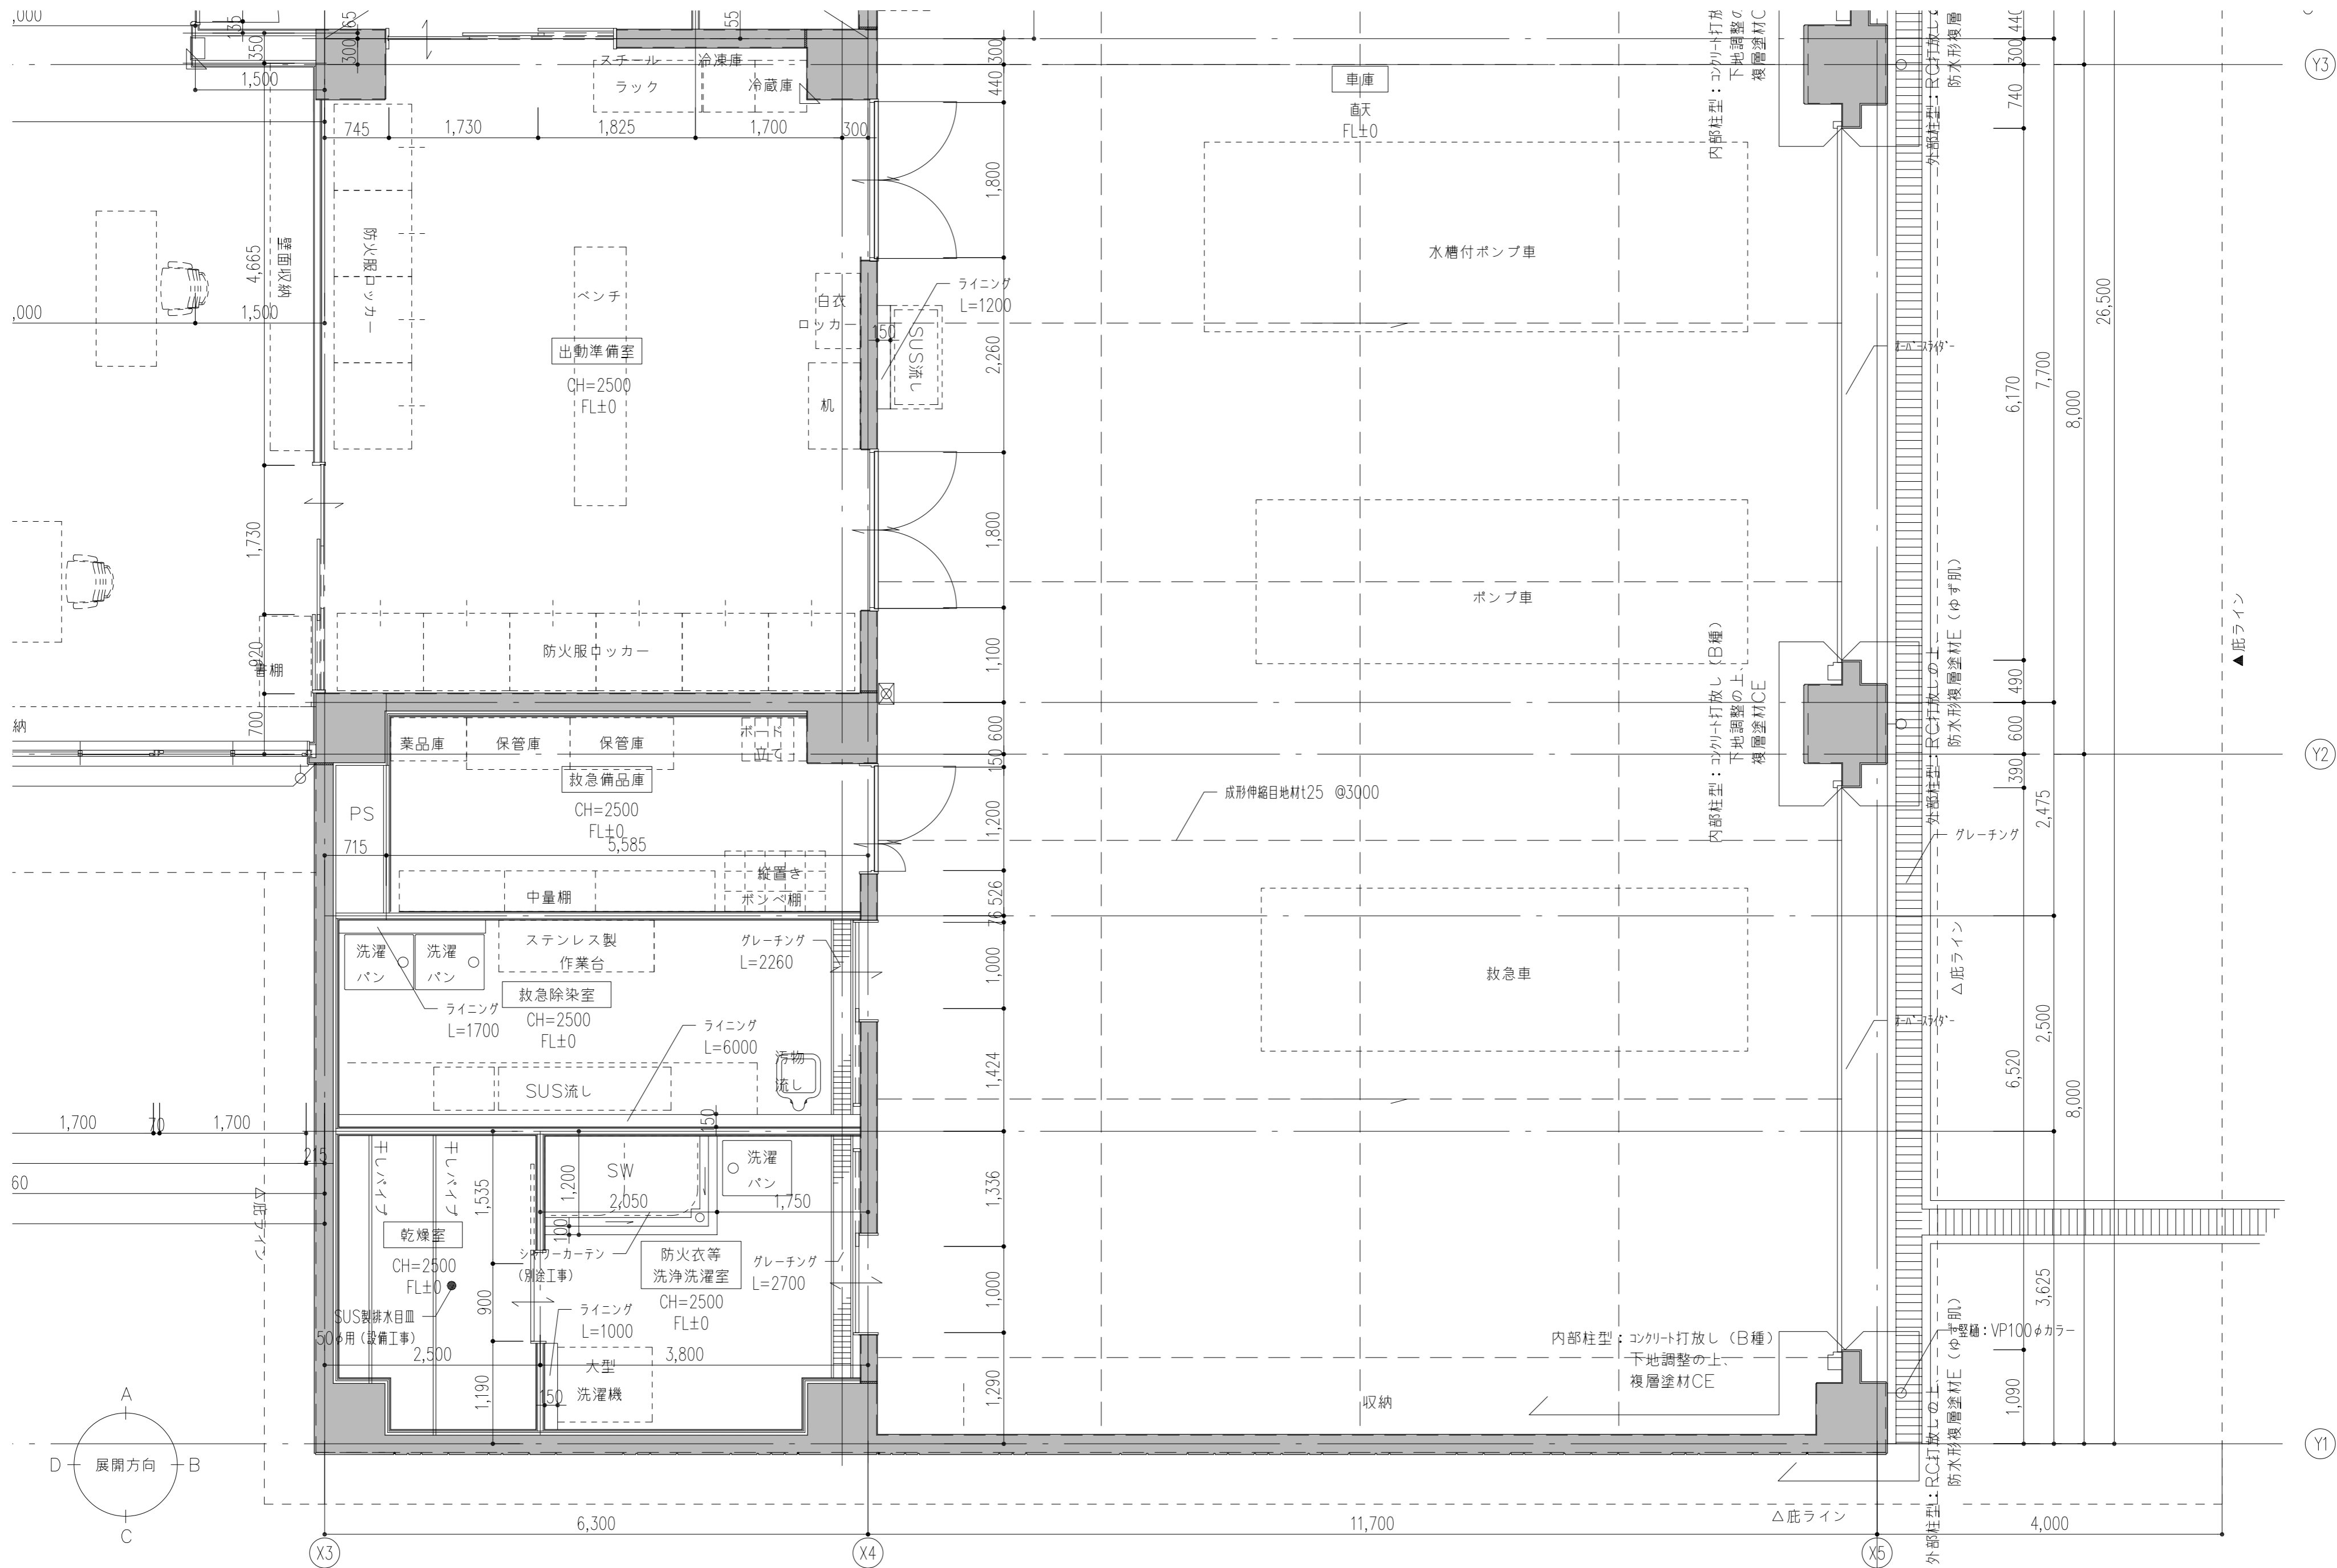


1階 平面詳細図-4 1/50

特記事項	工事名称	徳島中央広域連合西消防署新築工事	図面No.	A / 28	工事種別	建築	管理建築士 程野 祐介 一級建築士 大臣登録 第338983号 校閲 担当 製図	設計No. — 設計年月日 2017.9
	図面名称	1F平面図詳細図-4	縮尺	A3 (1/75) A2 (1/50)	株式会社 阿波設計事務所 四国支店 一級建築士事務所 徳島県知事登録 第41036号			

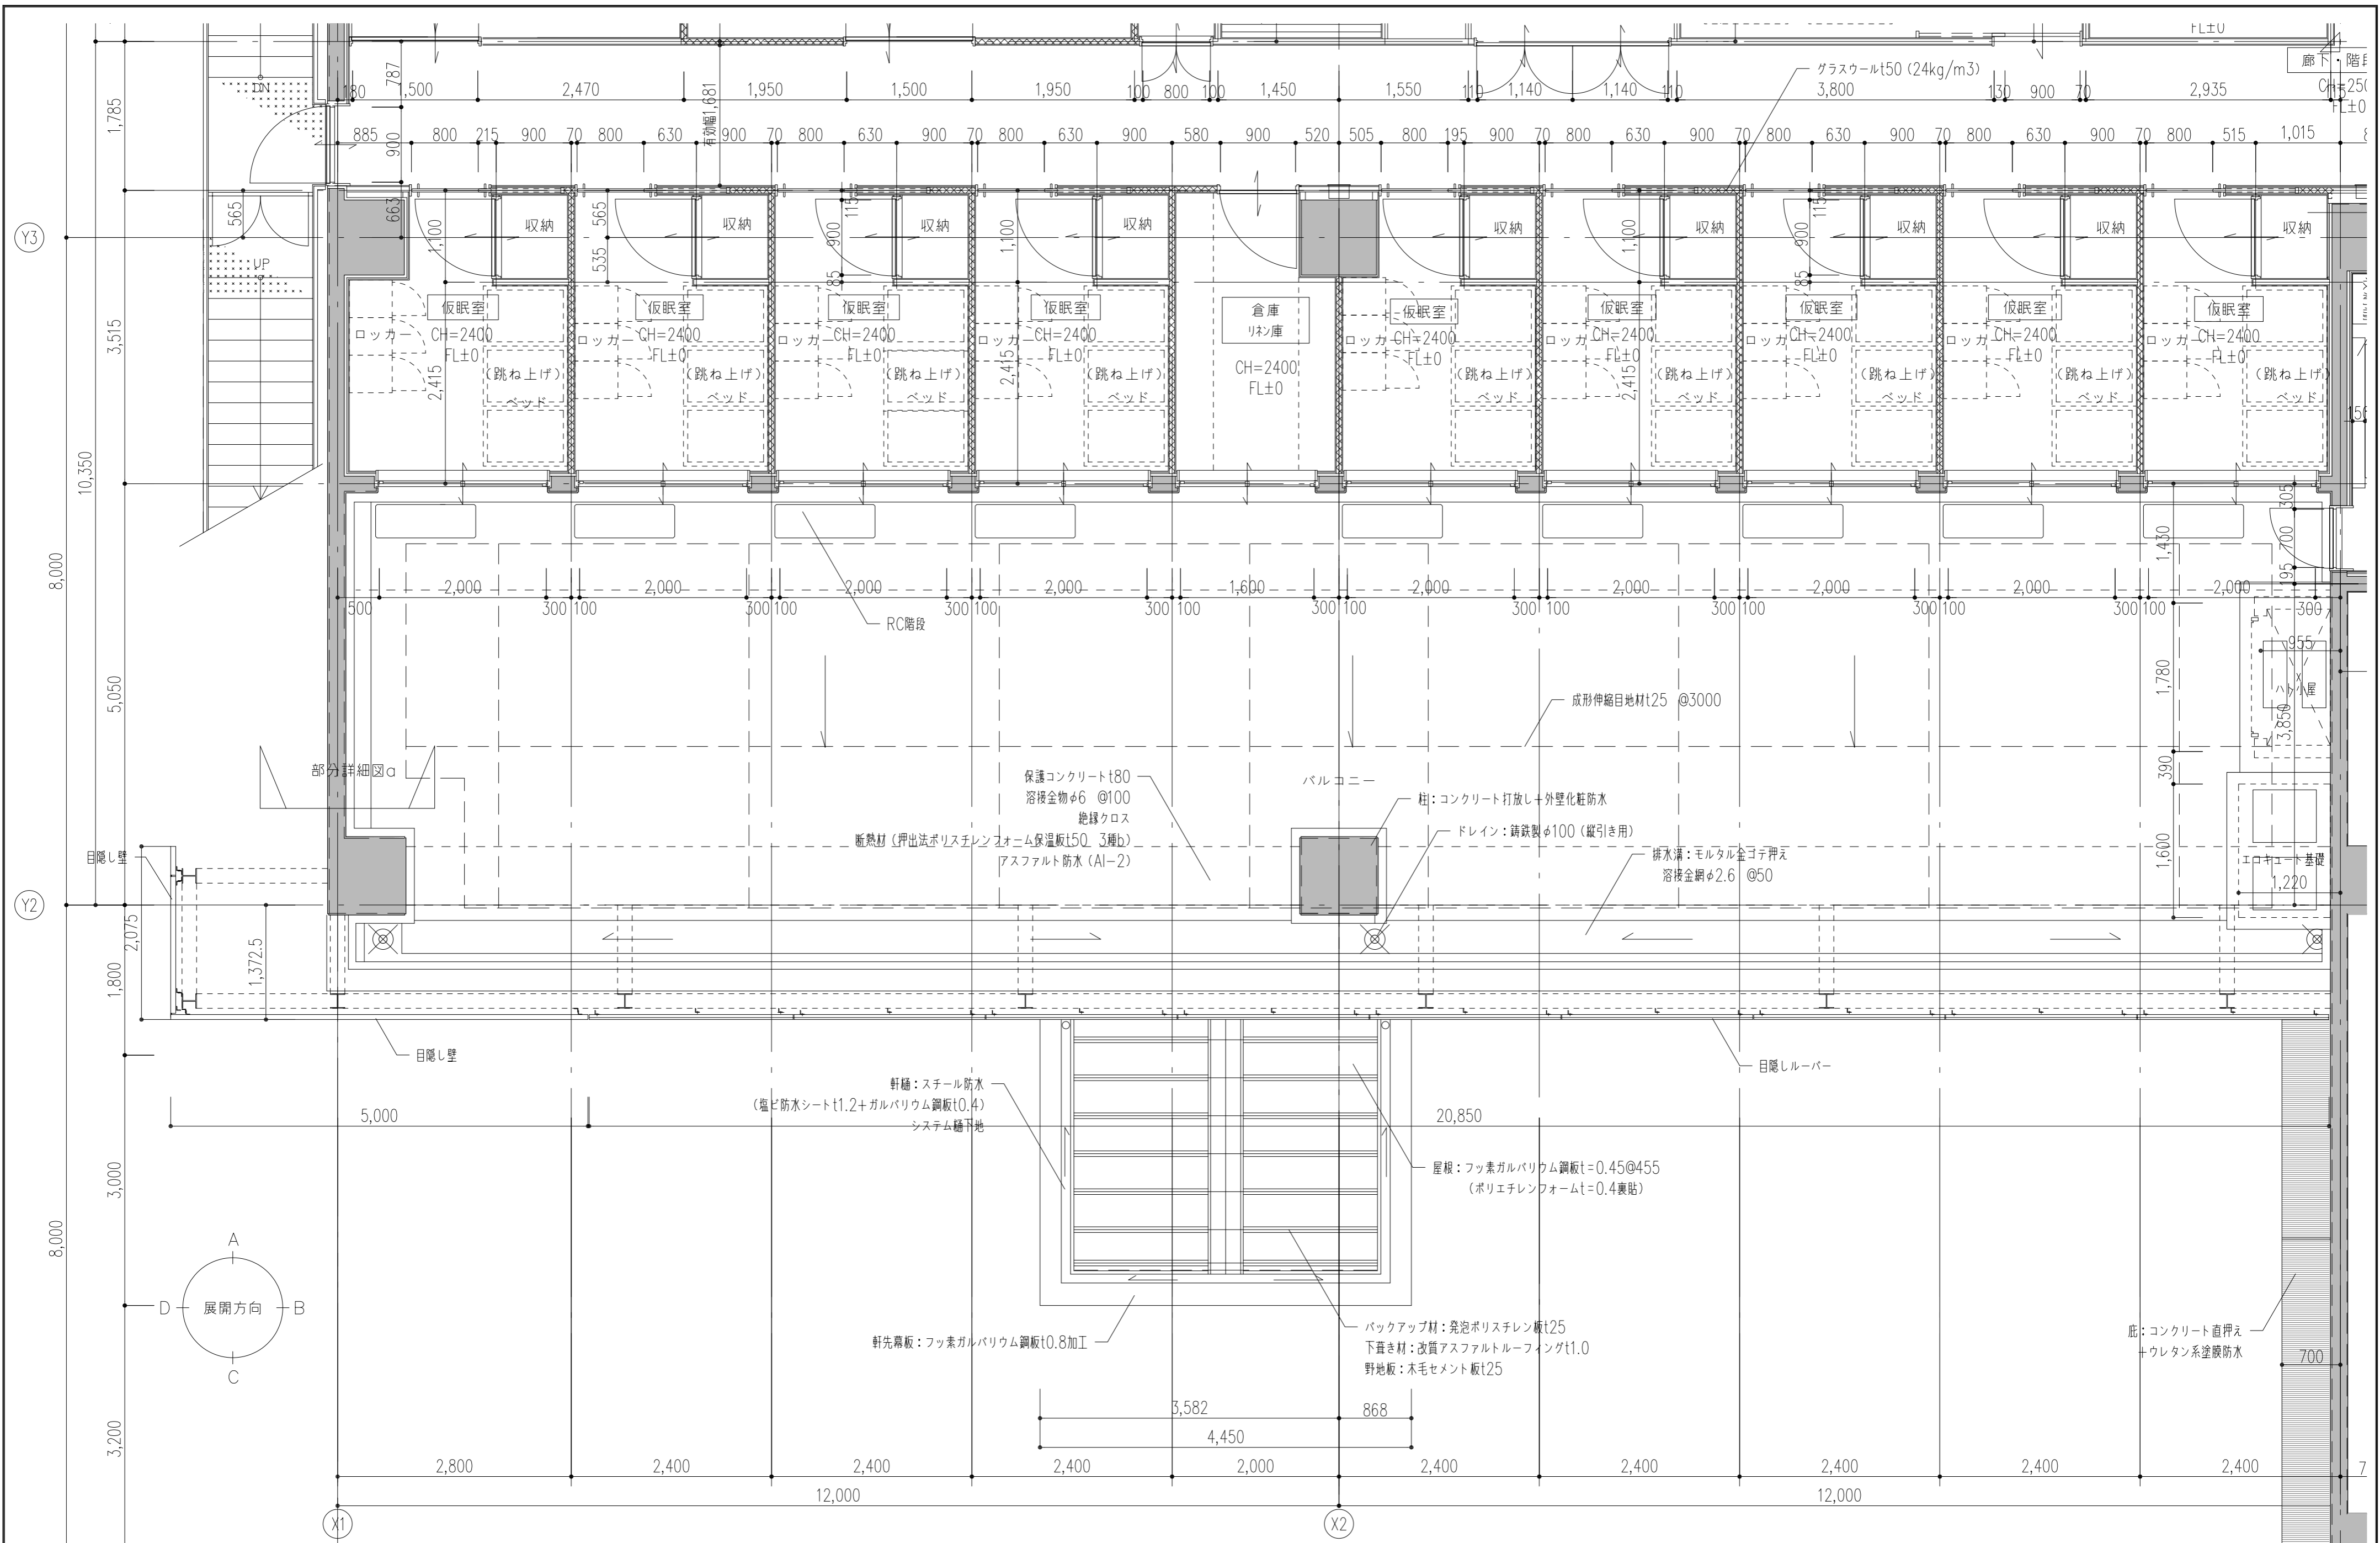


2階 平面詳細図-1 1/50

特記事項	工事名称	徳島中央広域連合西消防署新築工事	図面No.	A / 29	工事種別	建築	株式会社 阿波設計事務所 四国支店 一級建築士事務所 徳島県知事登録 第41036号	管理建築士	程野 祐介	設計No.	—
	図面名称	2F平面詳細図-1	縮尺	A3 (1/75) A2 (1/50)	校閲	大員 登録 第338983号		担当	製図	設計年月日	2017.9

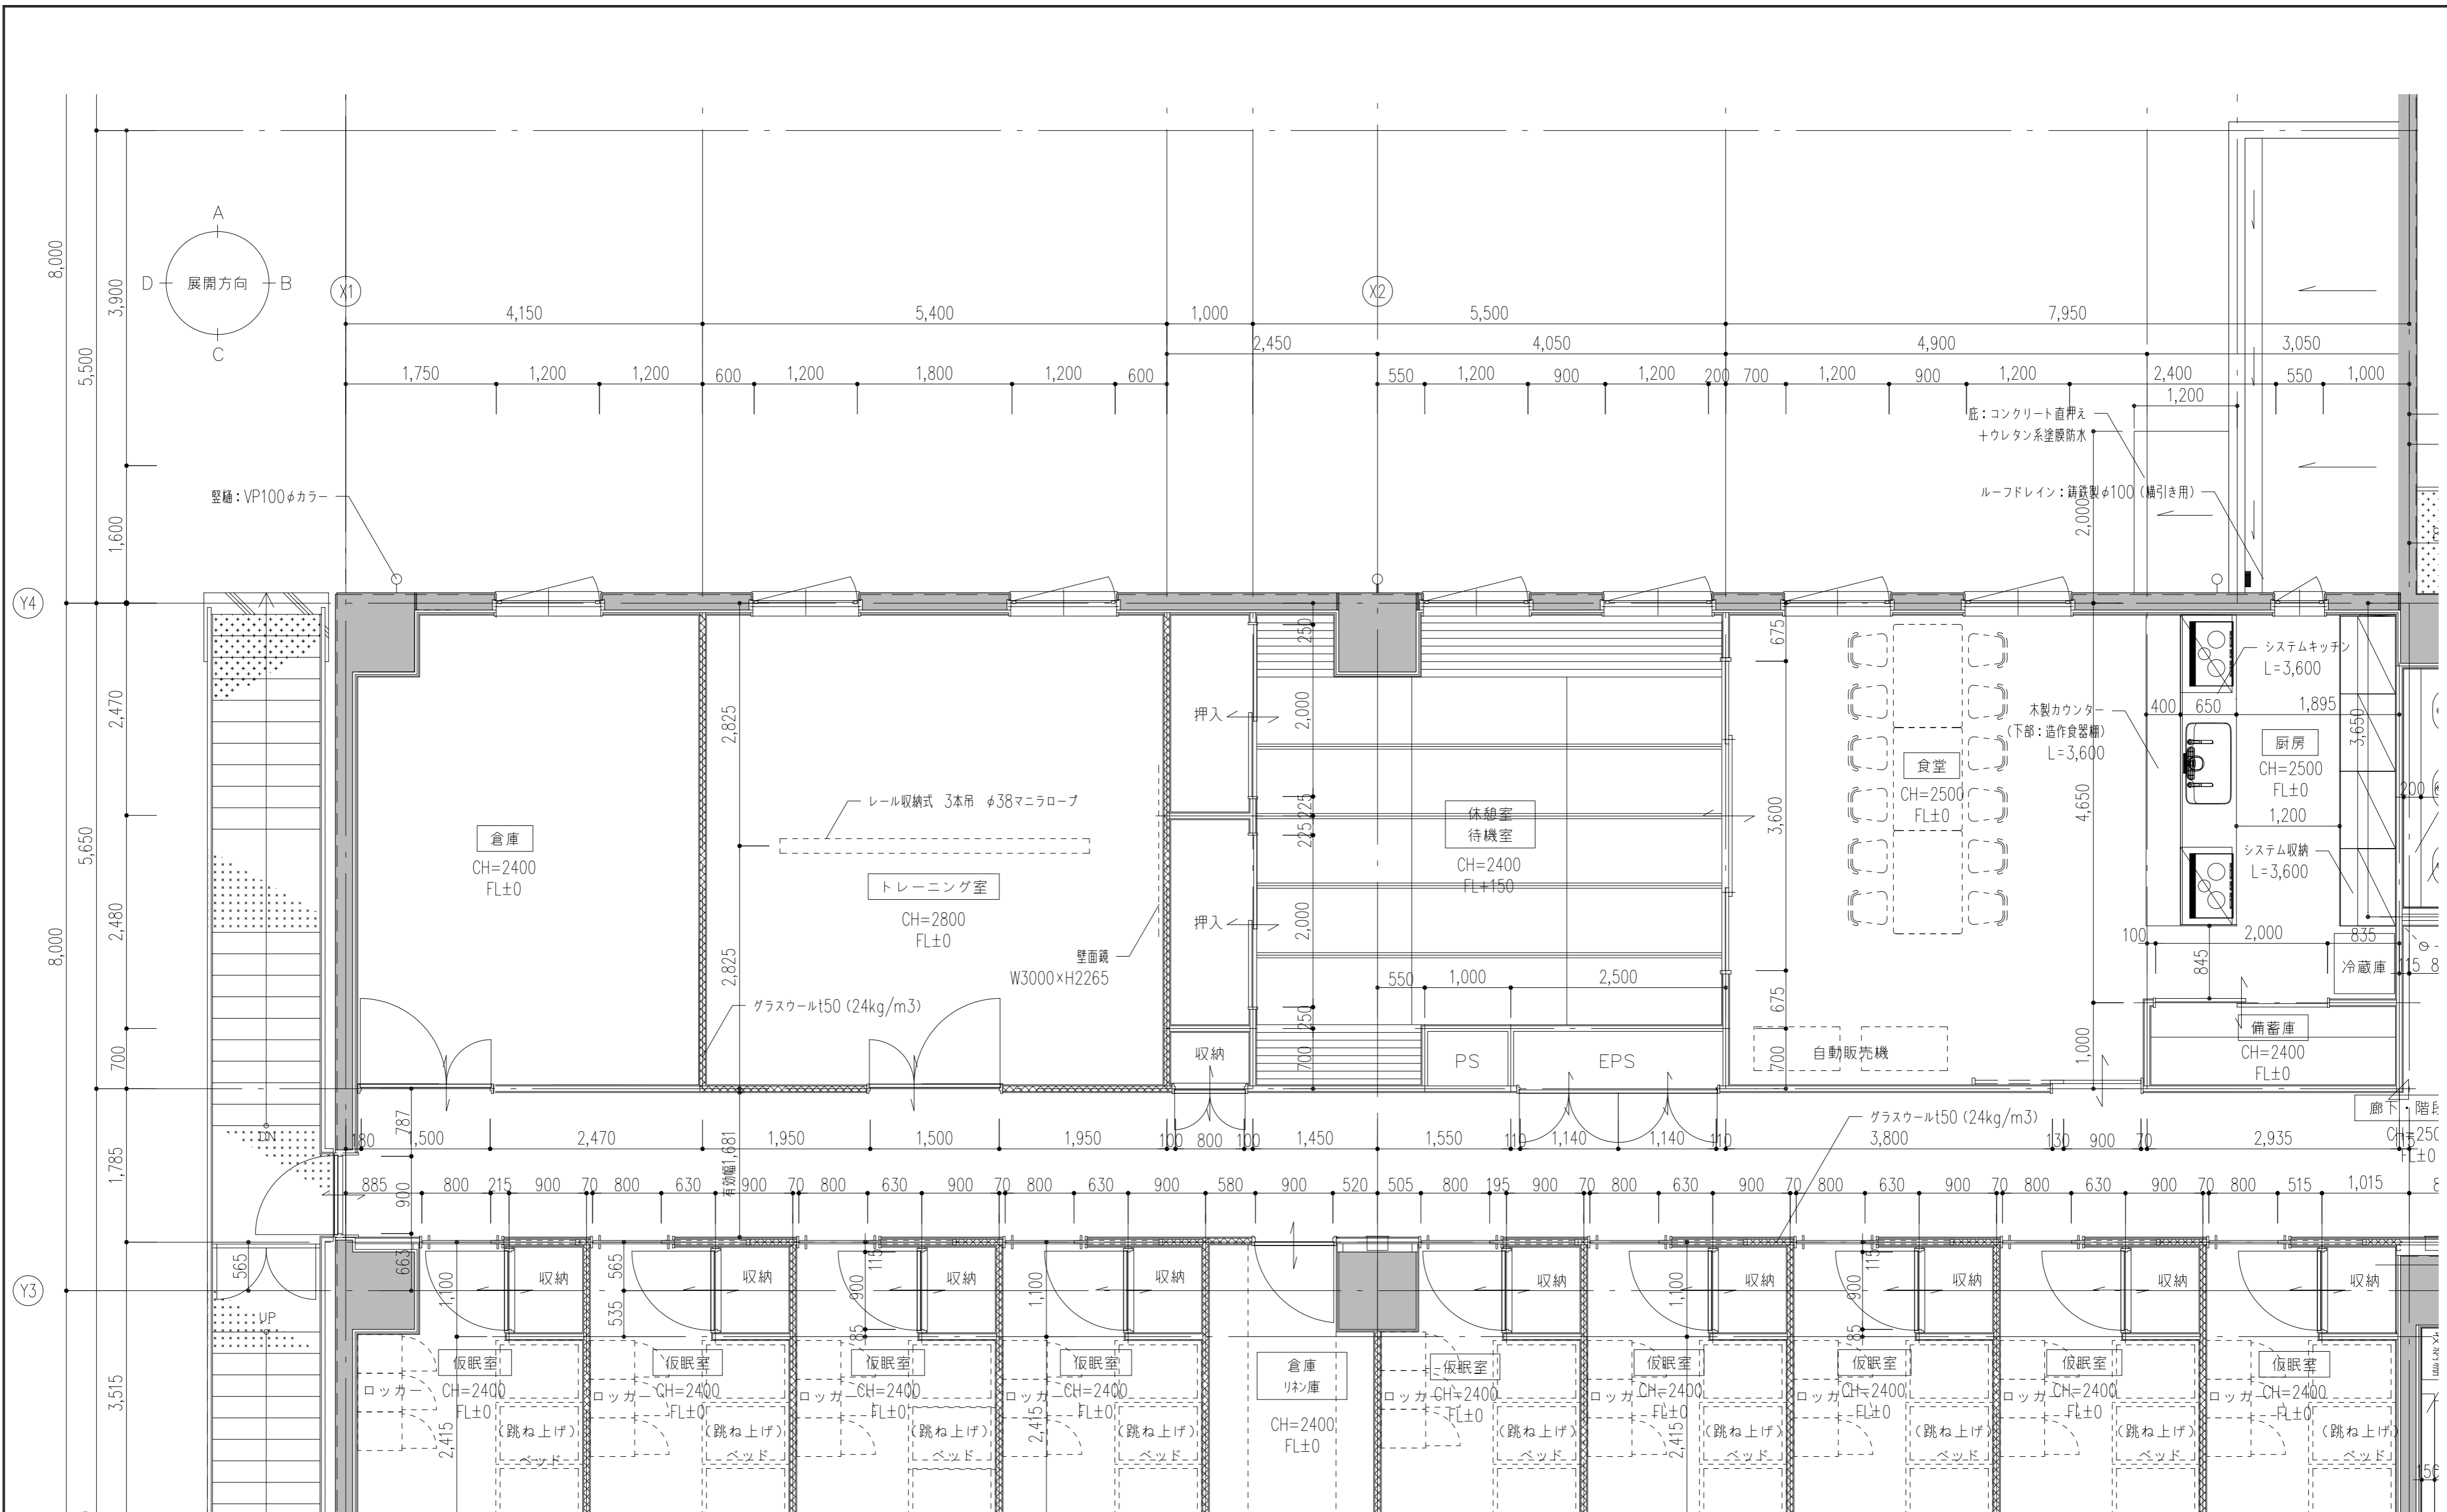

2階 平面詳細図-2 1/50


特記事項	工事名称	徳島中央広域連合西消防署新築工事	図面No.	A / 30	工事種別	建築	管理建築士 程野 祐介 一級建築士 大臣登録 第338983号 校閲 担当 製図	設計No.	-
	図面名称	2F平面詳細図-2	縮尺	A3 (1/75) A2 (1/50)	株式会社 阿波設計事務所 四国支店 一級建築士事務所 徳島県知事登録 第41036号			設計年月日	2017.9

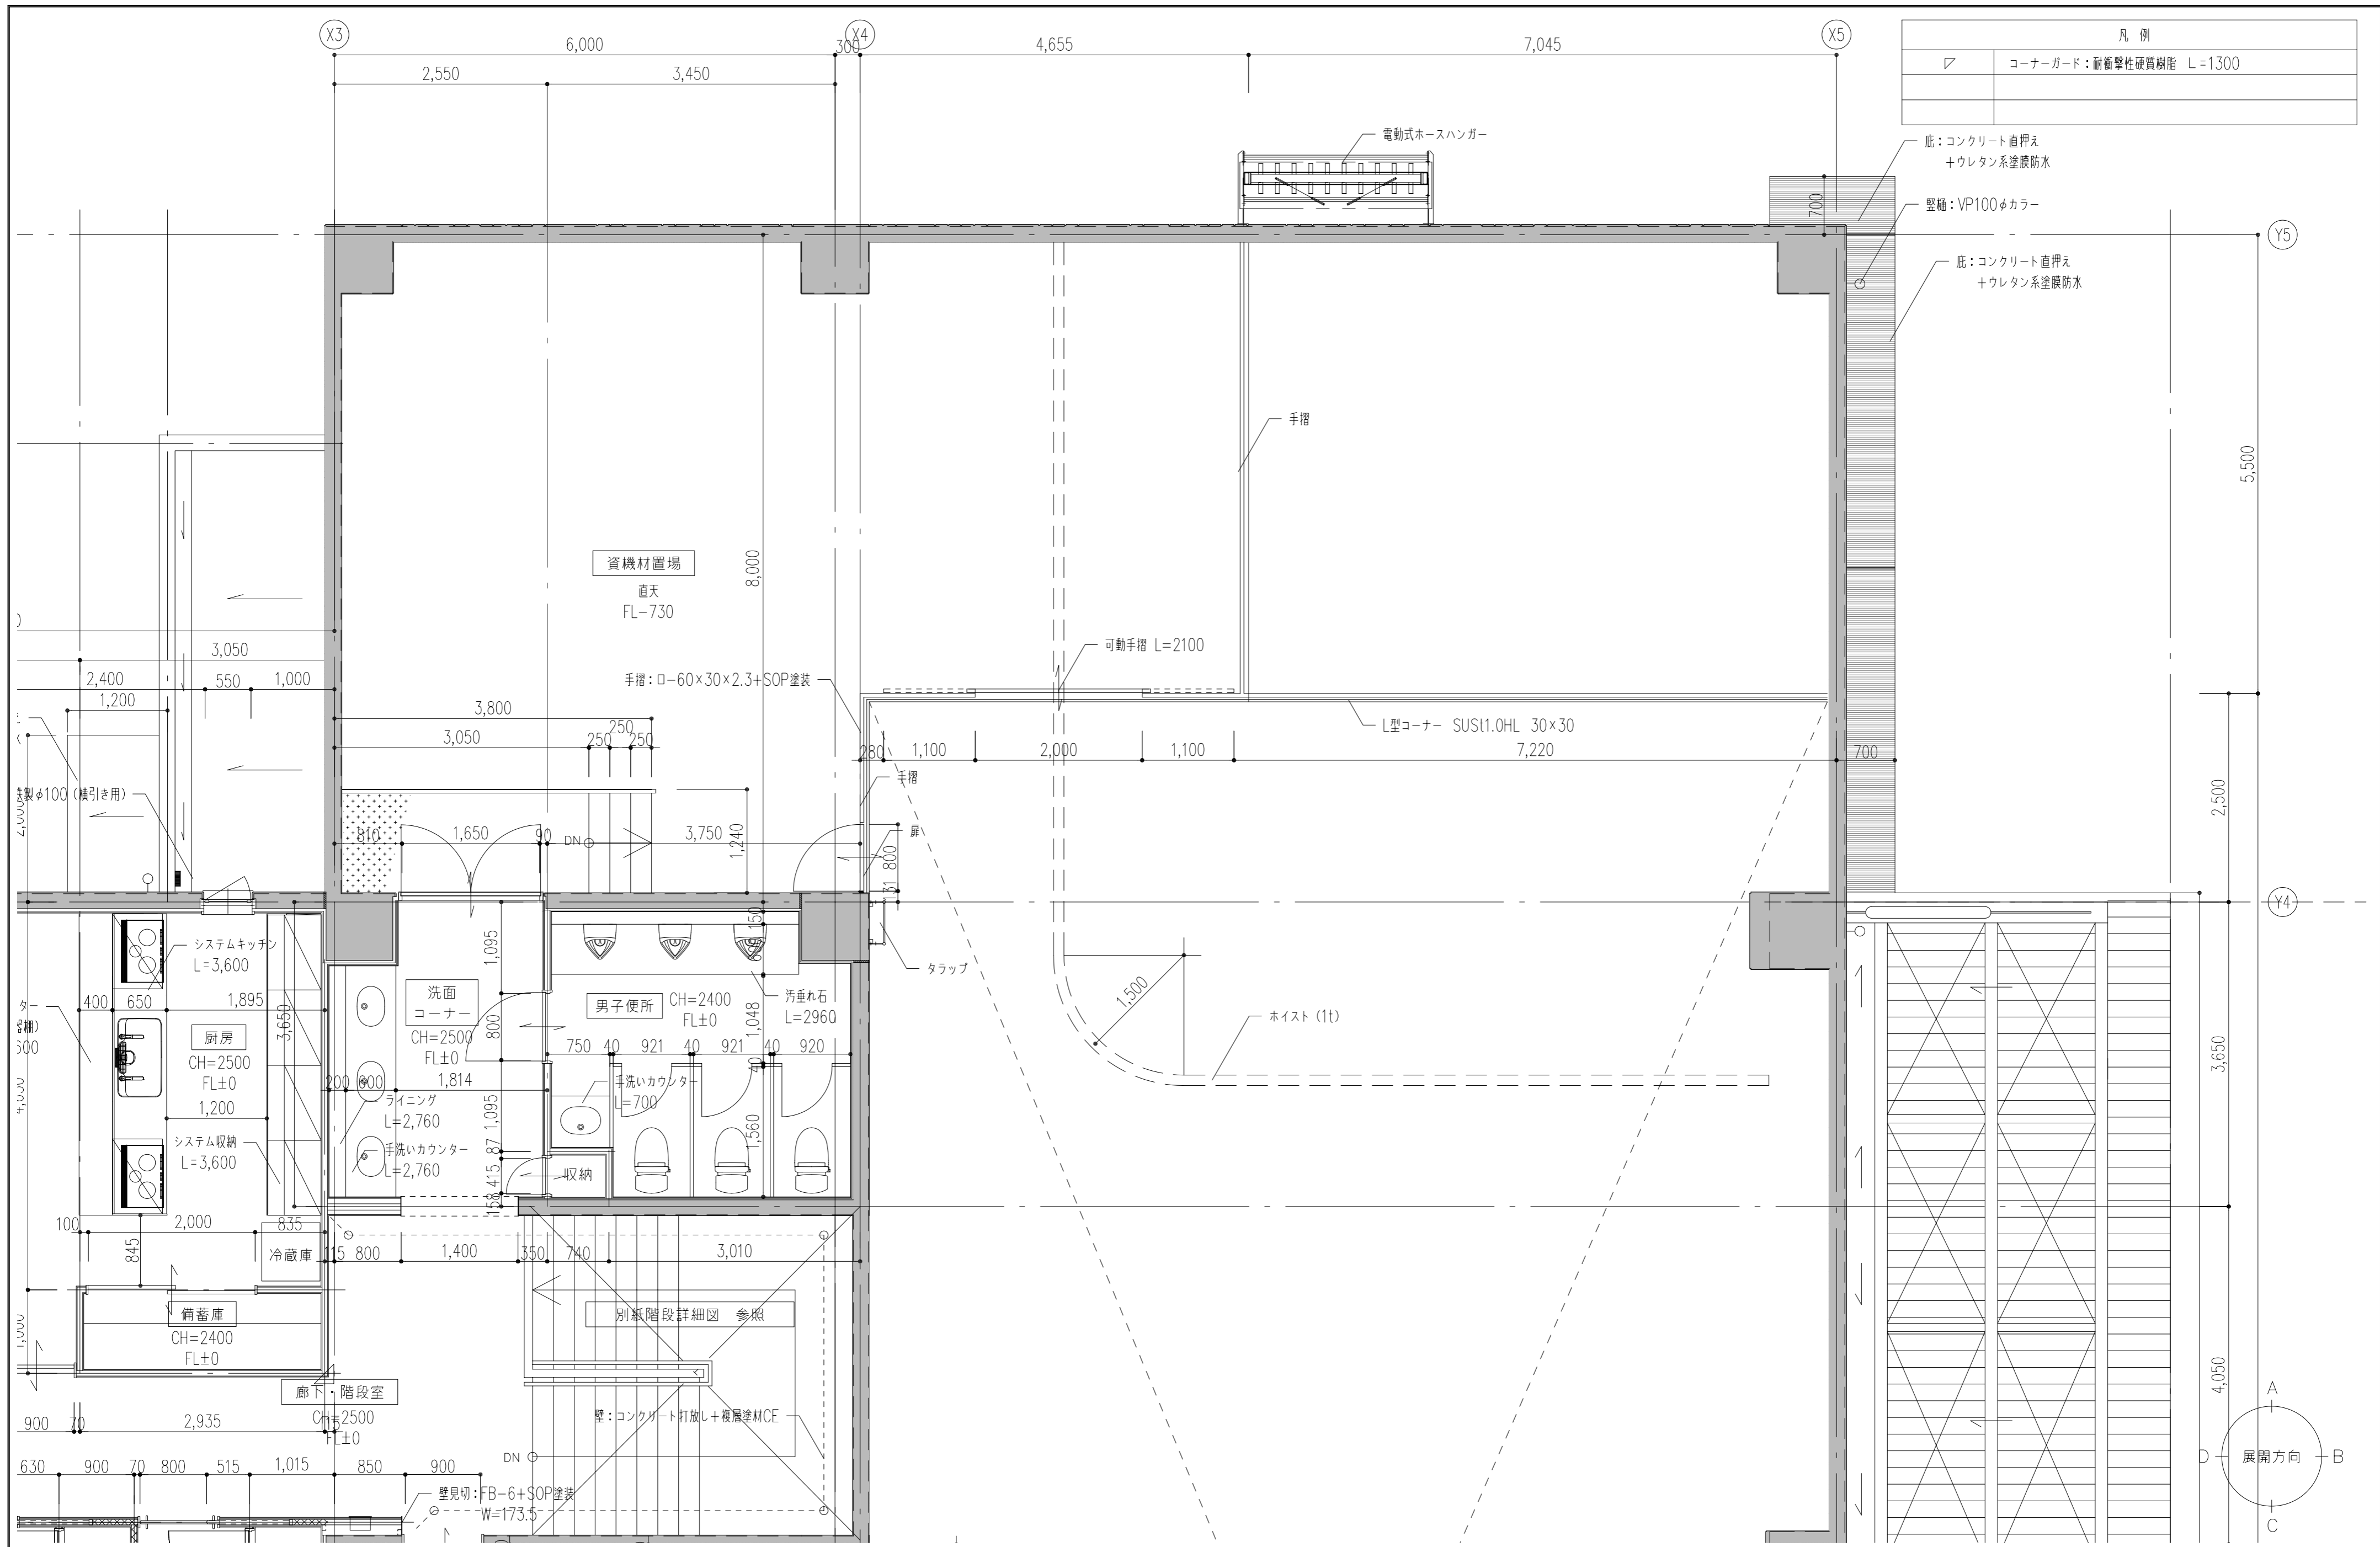

凡例	
▽	コーナーガード：耐衝撃性硬質樹脂 L=1300

2階 平面詳細図-3 1/50


特記事項	工事名称	徳島中央広域連合西消防署新築工事	図面No.	A / 31	工事種別	建築	株式会社 阿波設計事務所 四国支店 一級建築士事務所 徳島県知事登録 第41036号	管理建築士	程野 祐介	設計No.	-
	図面名称	2F平面詳細図-3	縮尺	A3 (1/75) A2 (1/50)	校閲	大臣登録 第338983号		担当	製図	設計年月日	2017.9

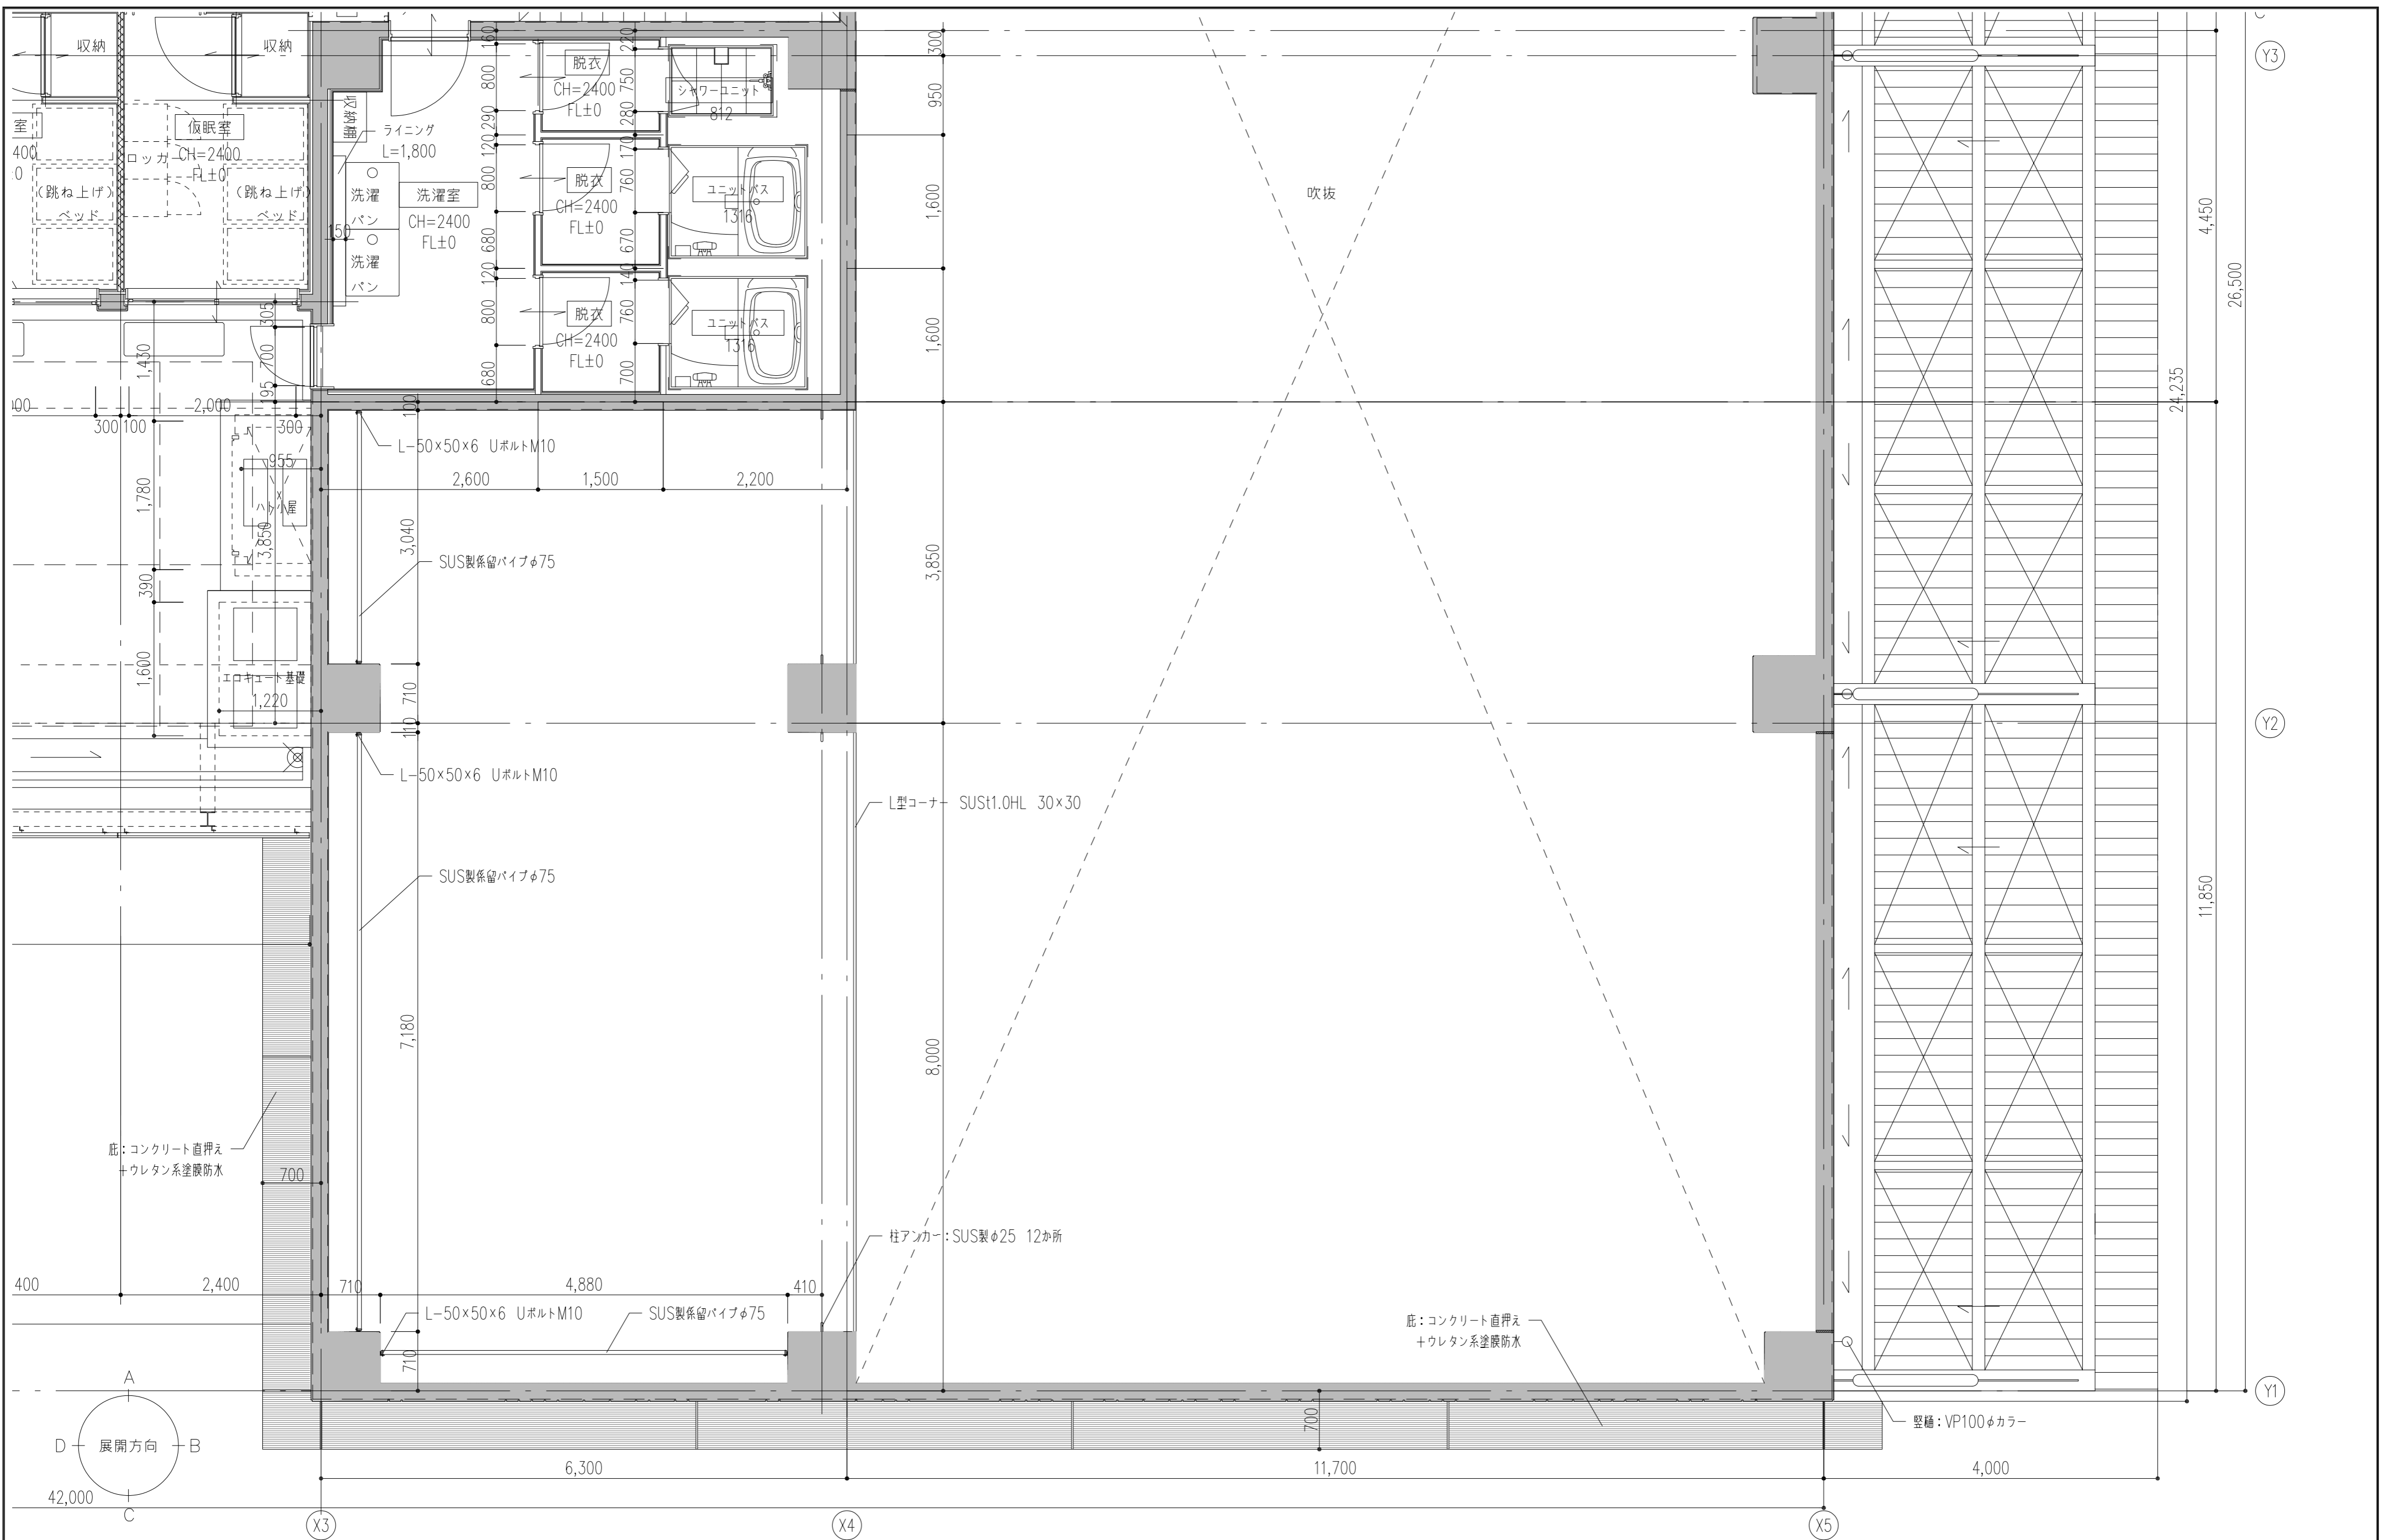

2階 平面詳細図-4 1/50



特記事項	工事名称	徳島中央広域連合西消防署新築工事	図面No.	A / 32	工事種別	建築	株式会社 阿波設計事務所 四国支店 一級建築士事務所 徳島県知事登録 第41036号	管理建築士	程野 祐介	設計No.	—
	図面名称	2F平面詳細図-4	縮尺	A3 (1/75) A2 (1/50)	校閱	大臣登録 第338983号		担当	製図	設計年月日	2017.9

大会議室

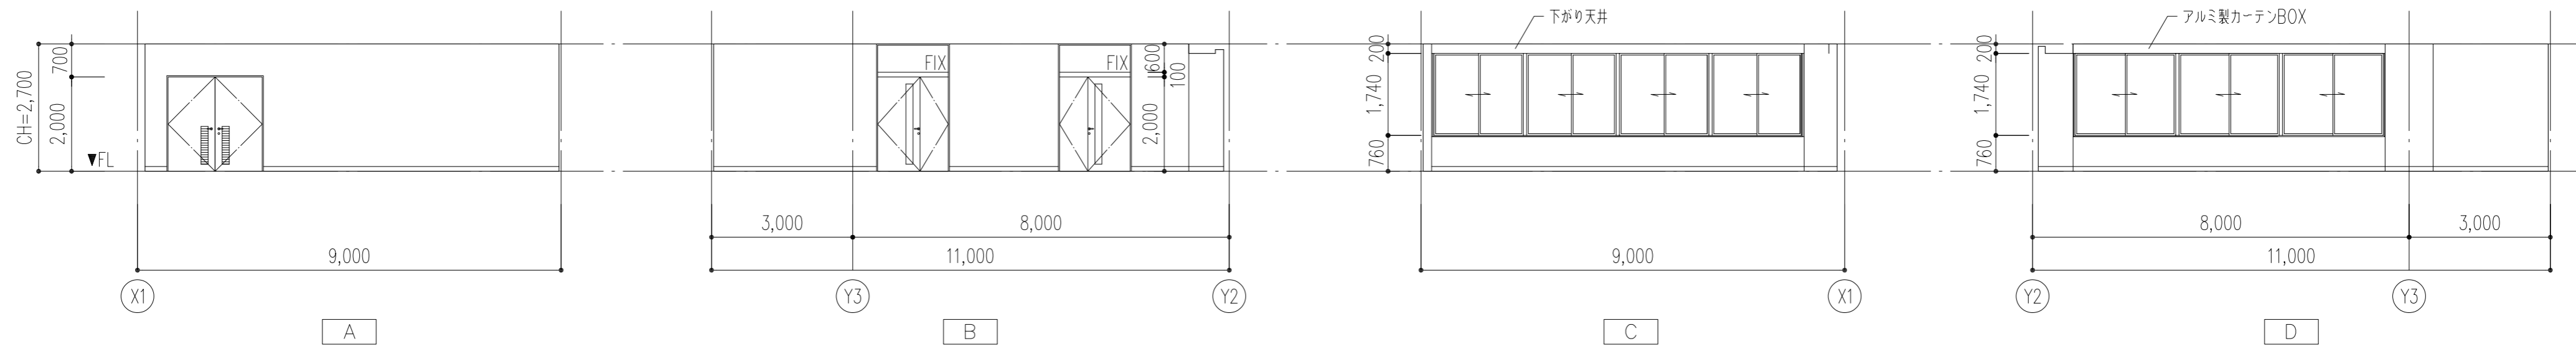



会議室倉庫

多機能便所

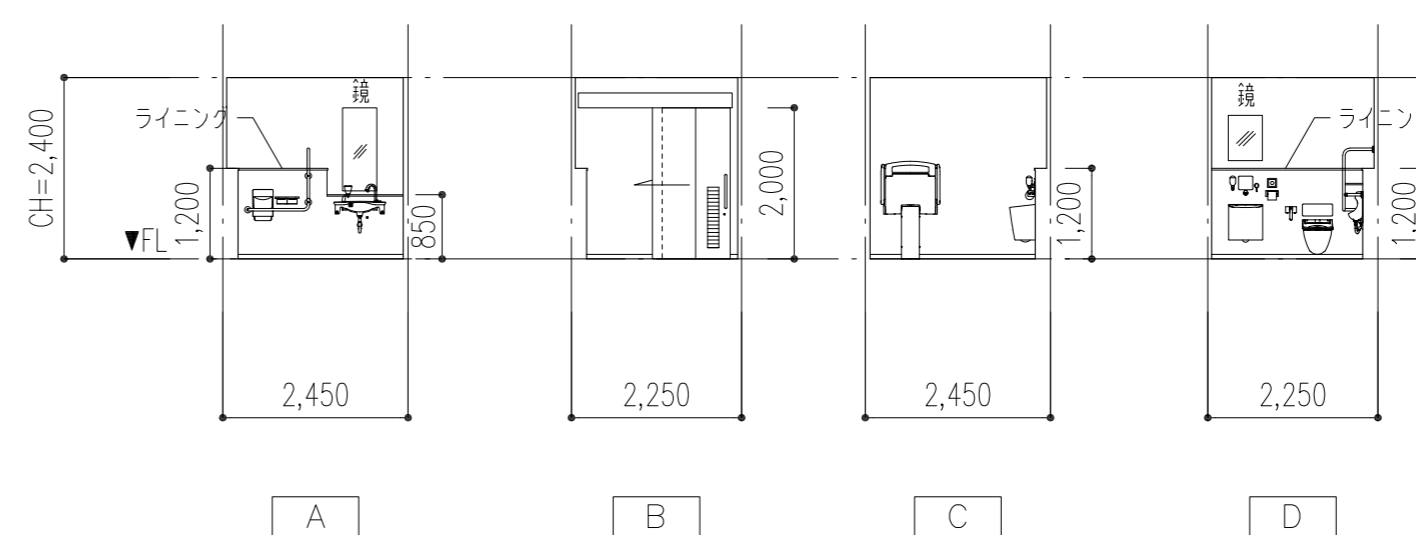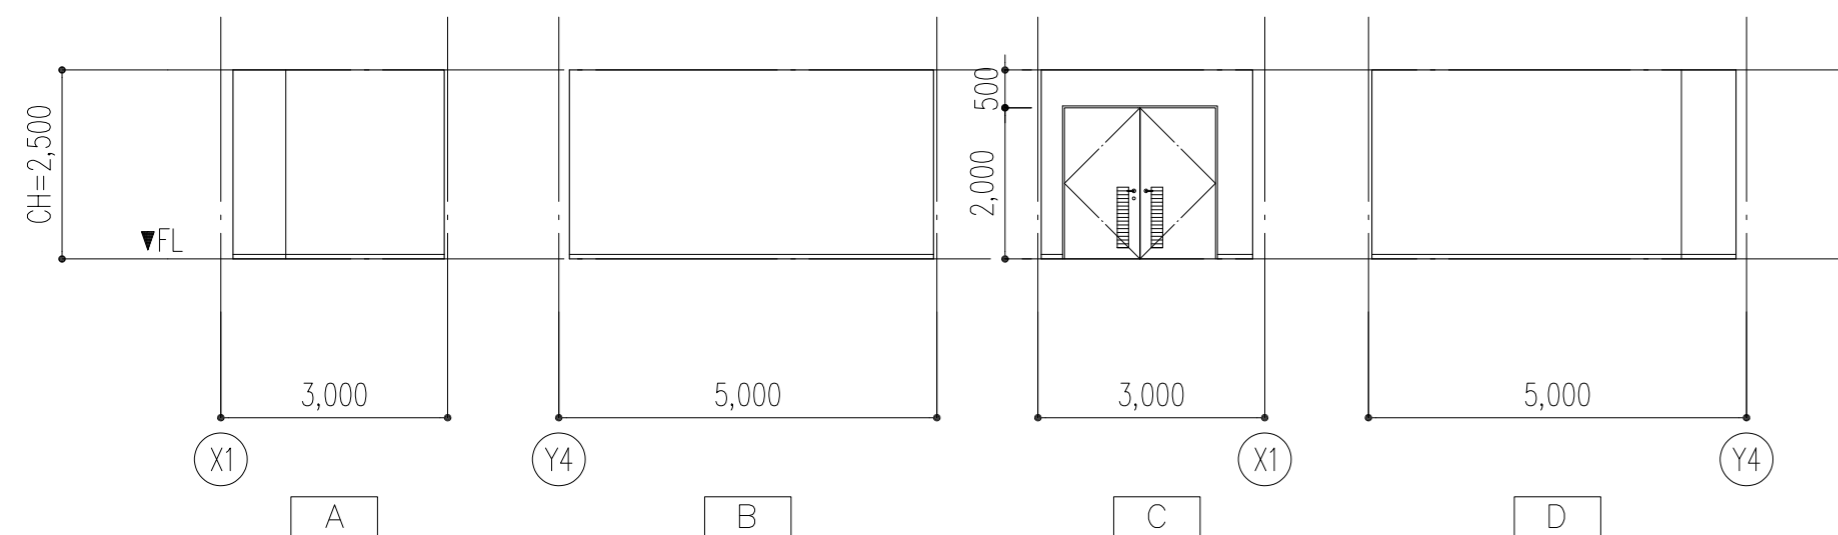



女子便所

男子便所

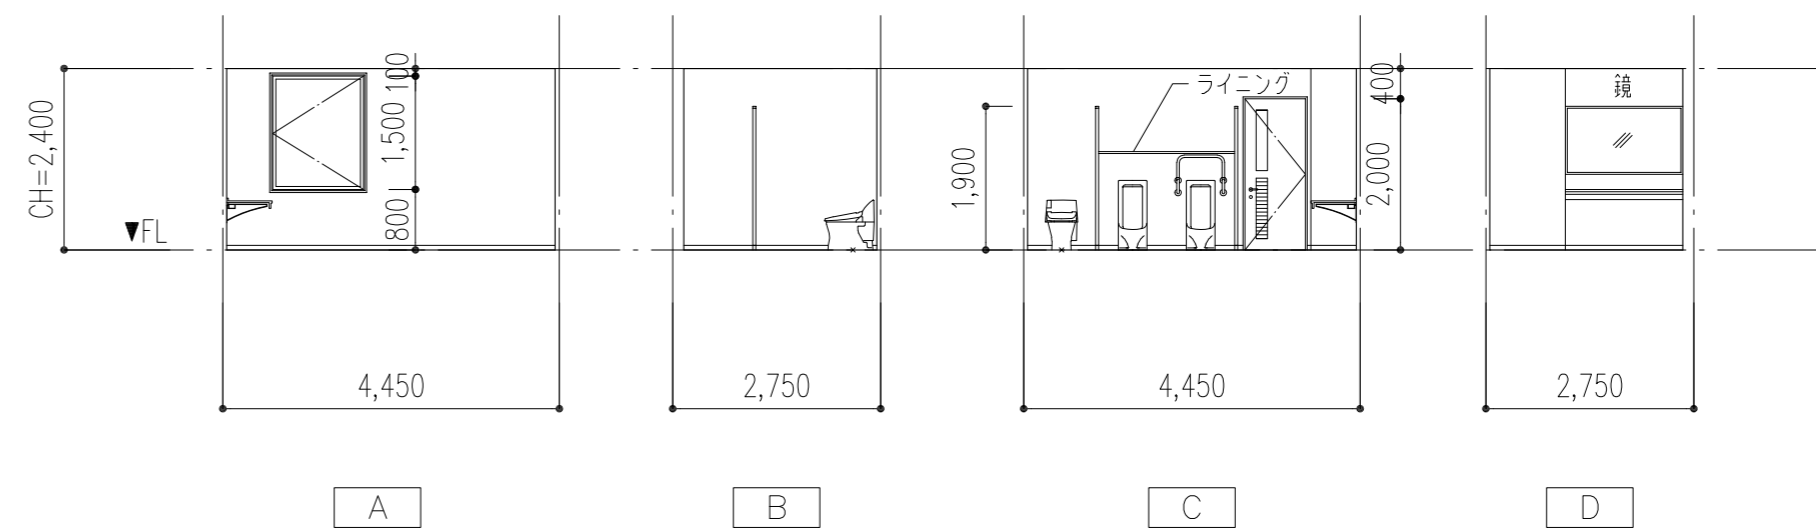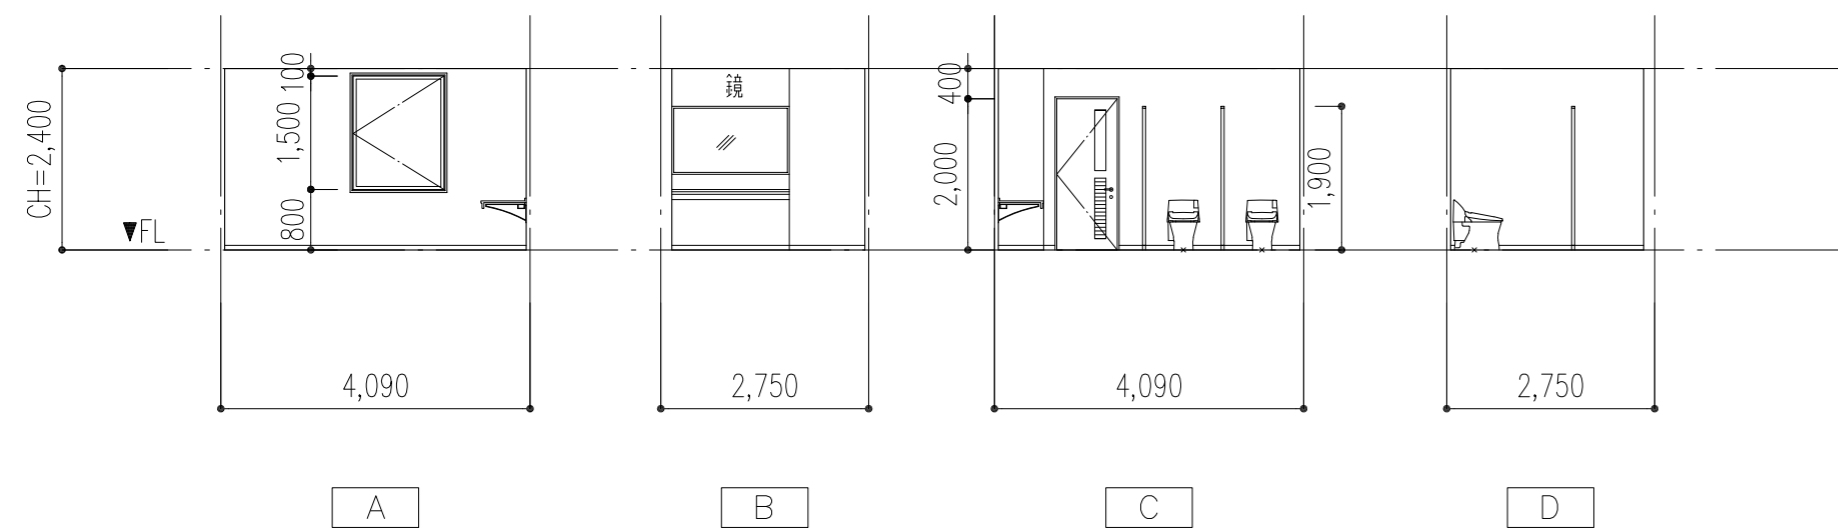

収納

風除室

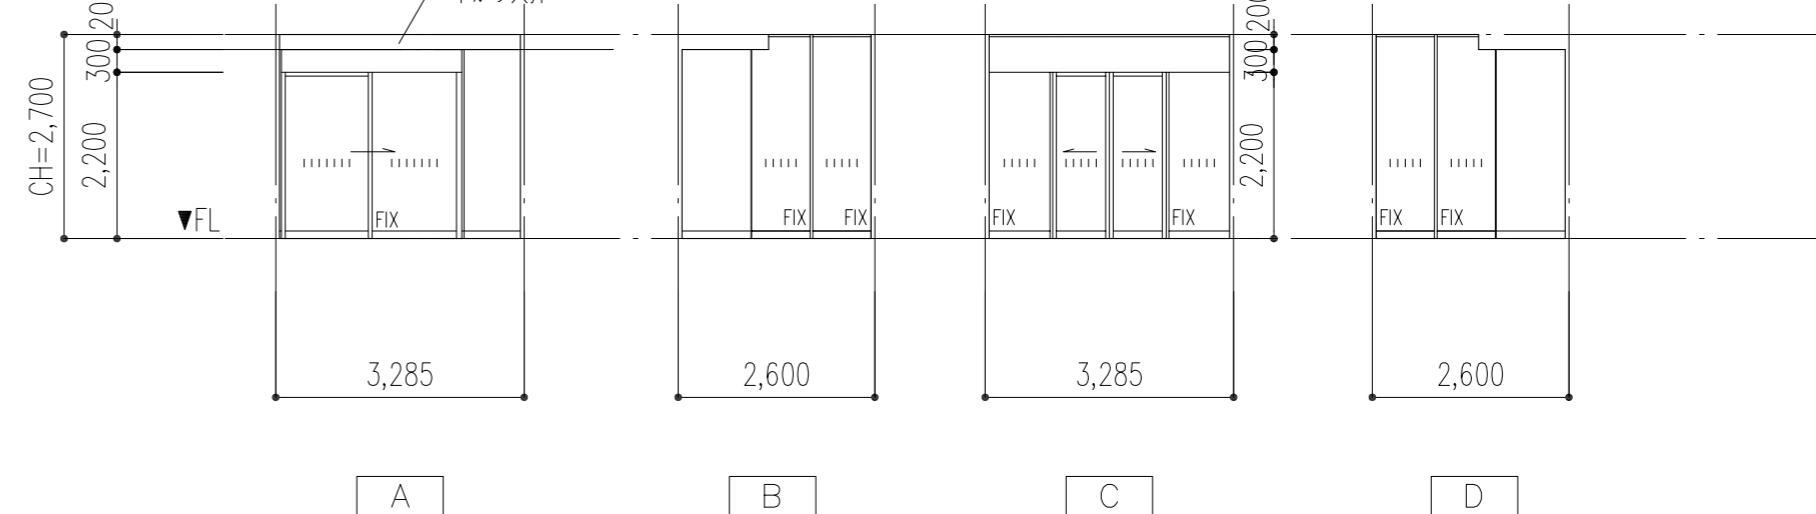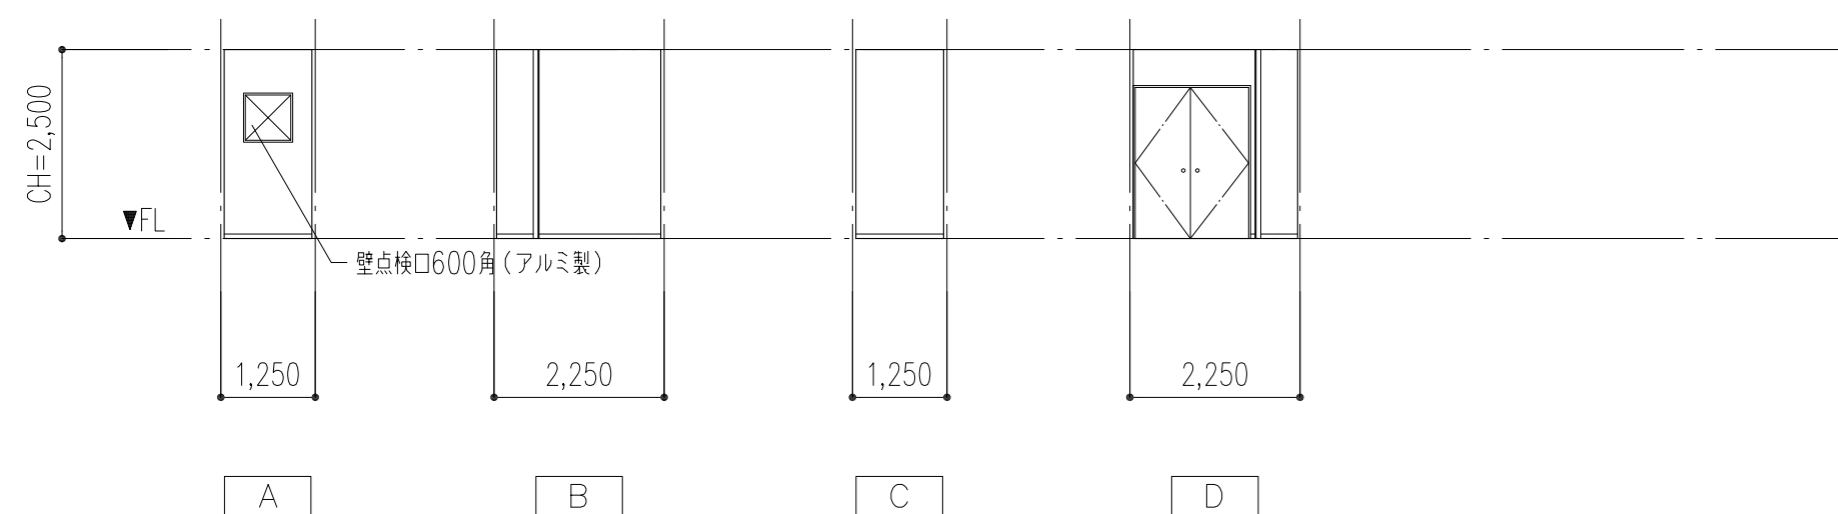





特記事項	工事名称 徳島中央広域連合西消防署新築工事
	図面名称 1階展開図-1

図面No. A / 33	工事種別 建築
縮尺 A3 (1/150) A2 (1/100)	


株式会社 阿波設計事務所 四国支店
一級建築士事務所 徳島県知事登録 第41036号

管理建築士 一級建築士	程野 祐介 大臣登録 第338983号	校閲	担当	製図
----------------	------------------------	----	----	----

設計No. -	設計年月日 2017.9
------------	-----------------

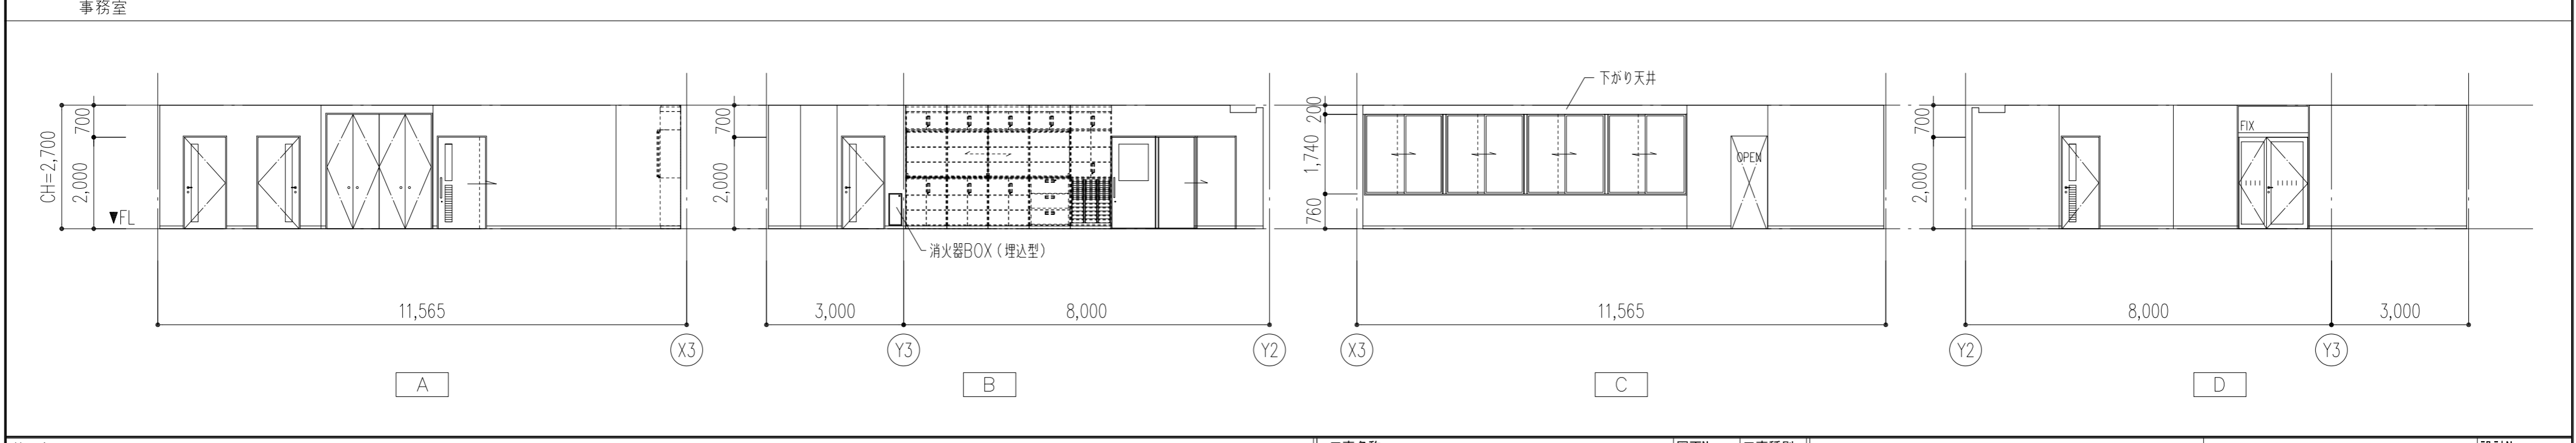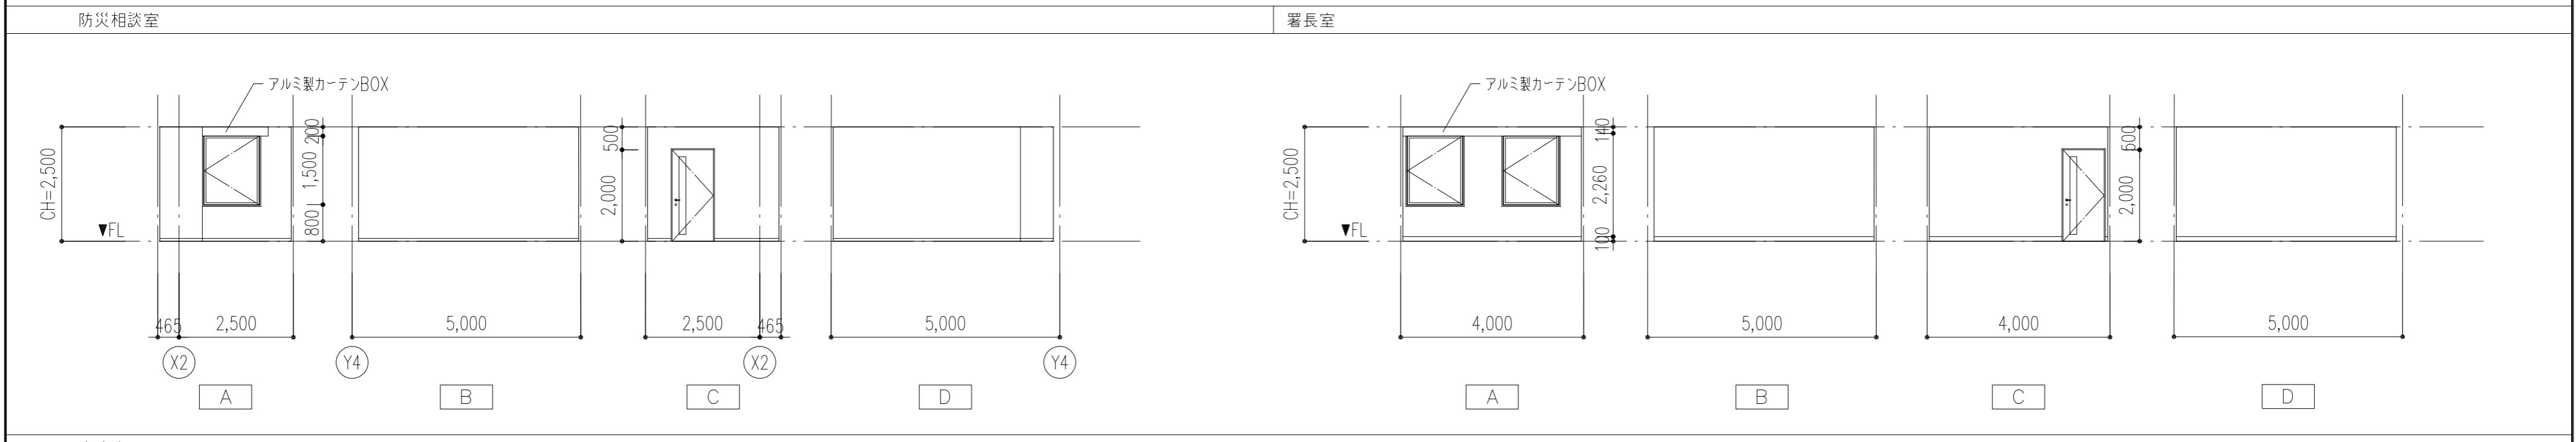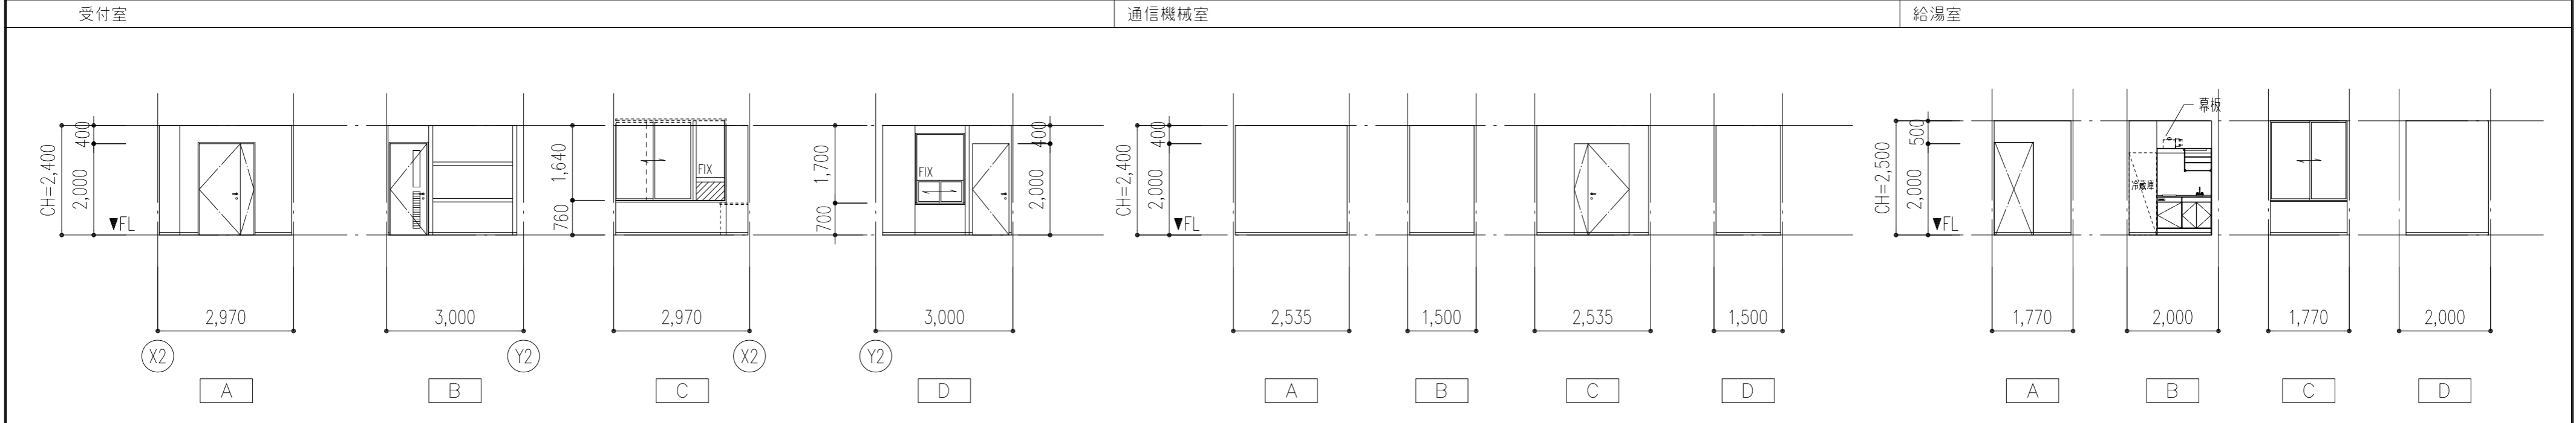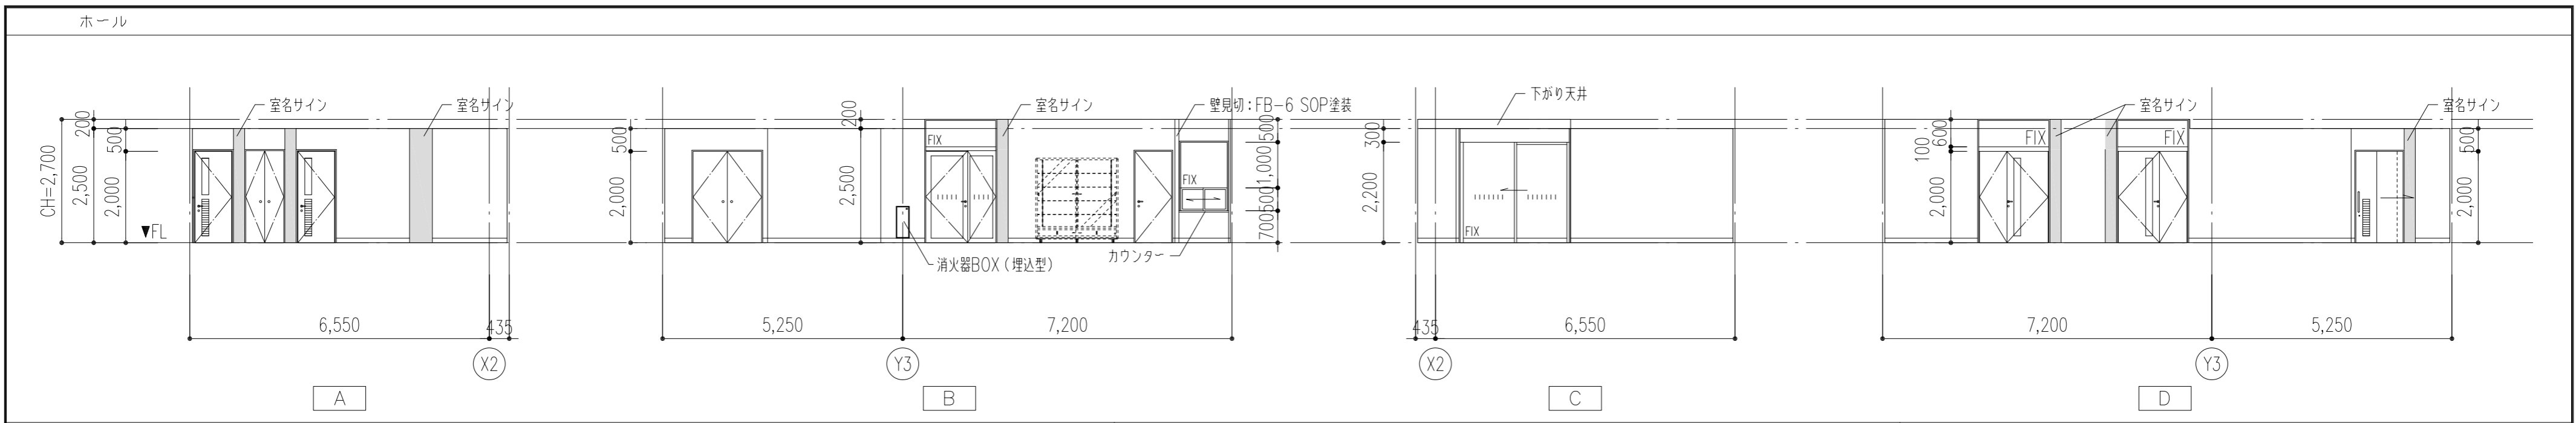


特記事項	工事名称	徳島中央広域連合西消防署新築工事	図面No.	A / 34	工事種別	建築	株式会社 阿波設計事務所 四国支店 一級建築士事務所 徳島県知事登録 第41036号	管理建築士	程野 祐介	設計No.	-
	図面名称	1階展開図-2	縮尺	A3 (1/150) A2 (1/100)	校閱	担当		製図	設計年月日	2017.9	

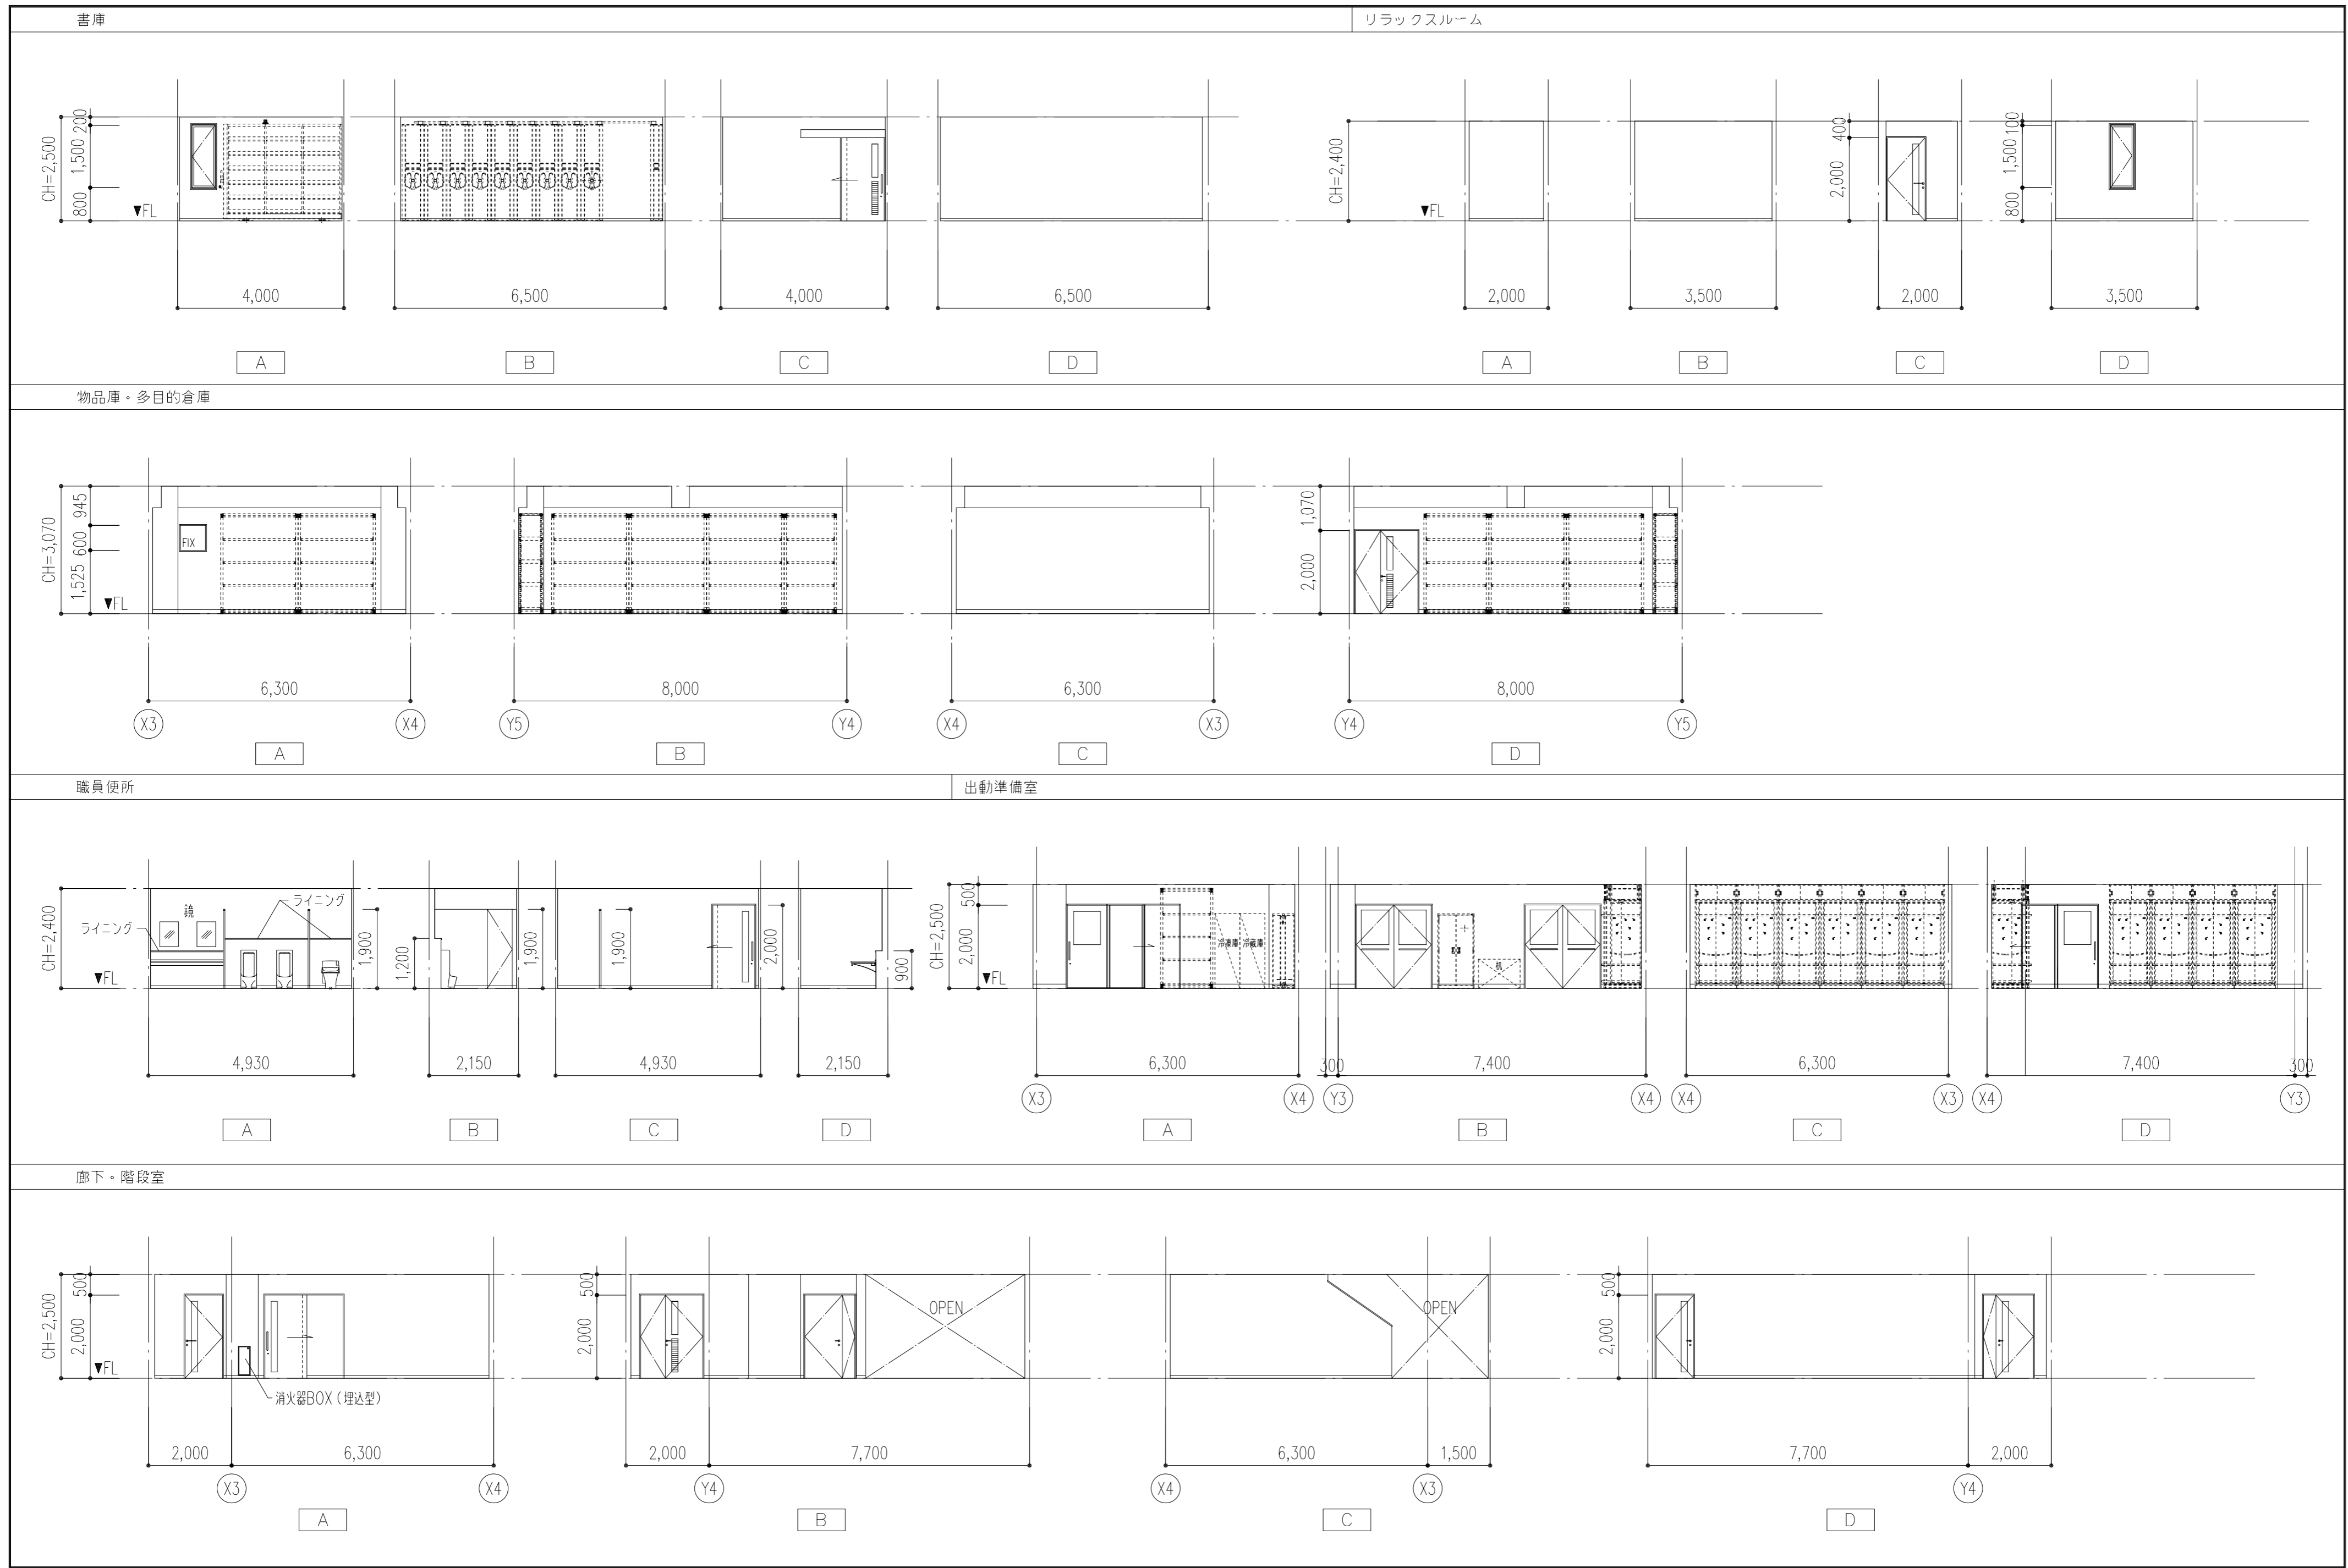

特記事項	工事名称	徳島中央広域連合西消防署新築工事	図面No.	A / 35	工事種別	建築	株式会社 阿波設計事務所 四国支店 一級建築士事務所 徳島県知事登録 第41036号	管理建築士	程野 祐介	設計No.	-
	図面名称	1階展開図-3	縮尺	A3 (1/150) A2 (1/100)	校閱	担当		製図	設計年月日	2017.9	


救急備品庫

救急除染室

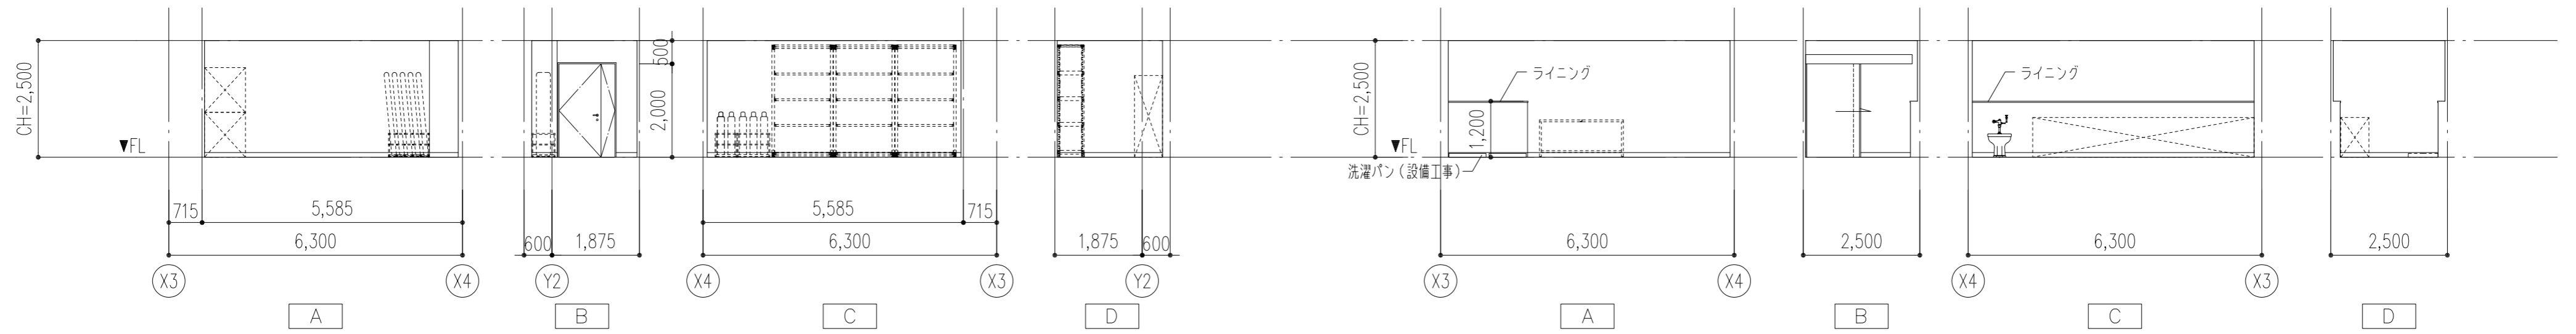


防火衣等洗浄洗濯室


乾燥室

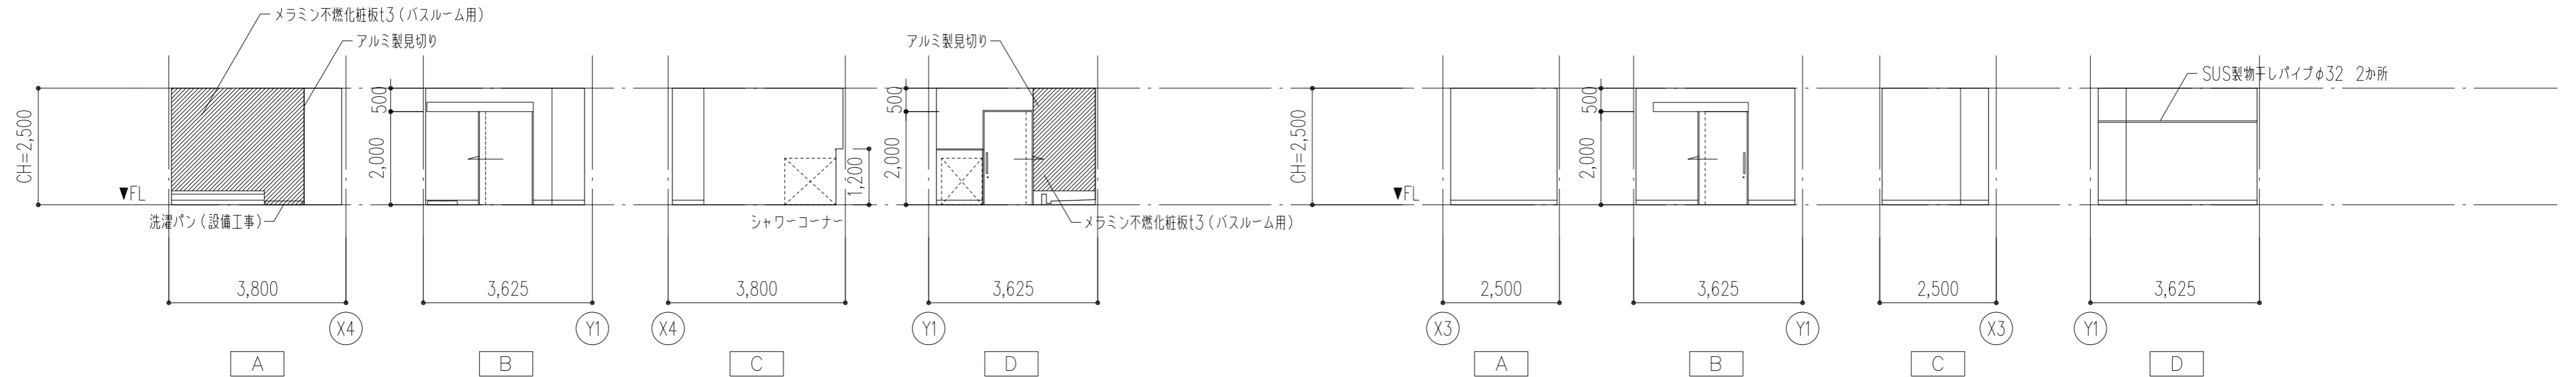

救助器具用倉庫・放水器具用倉庫・救急用倉庫


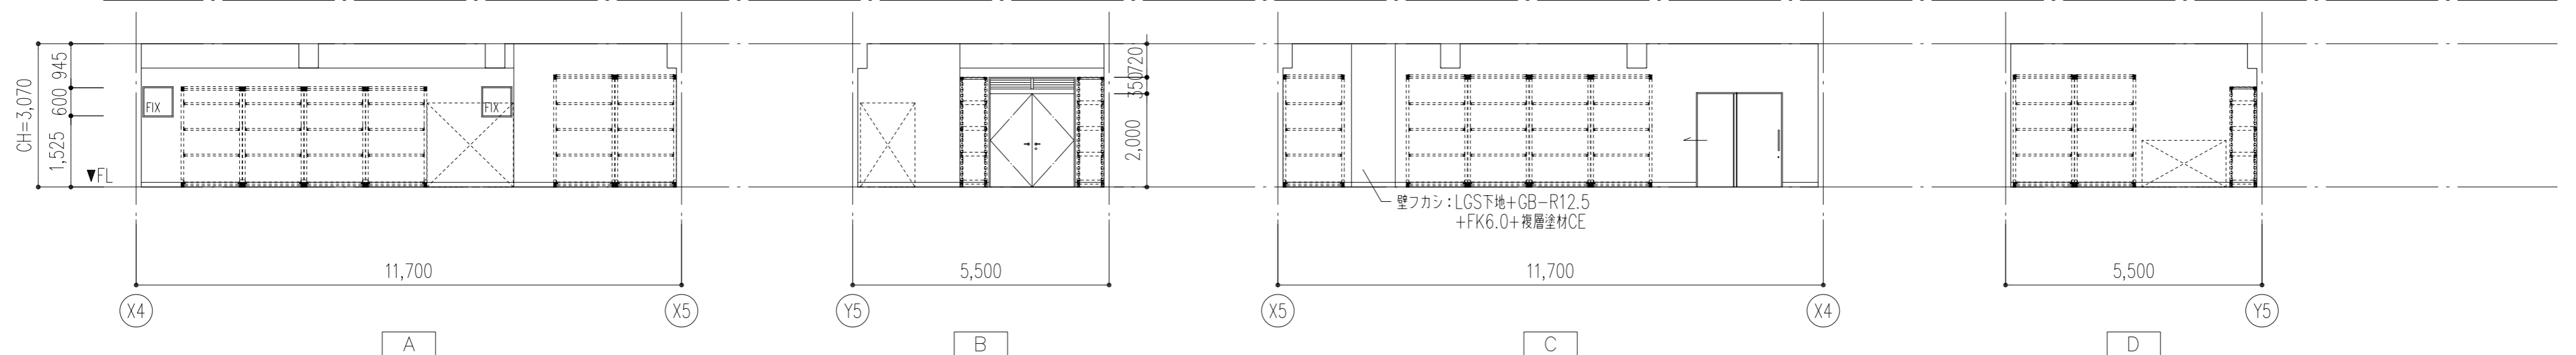


危険物保管庫

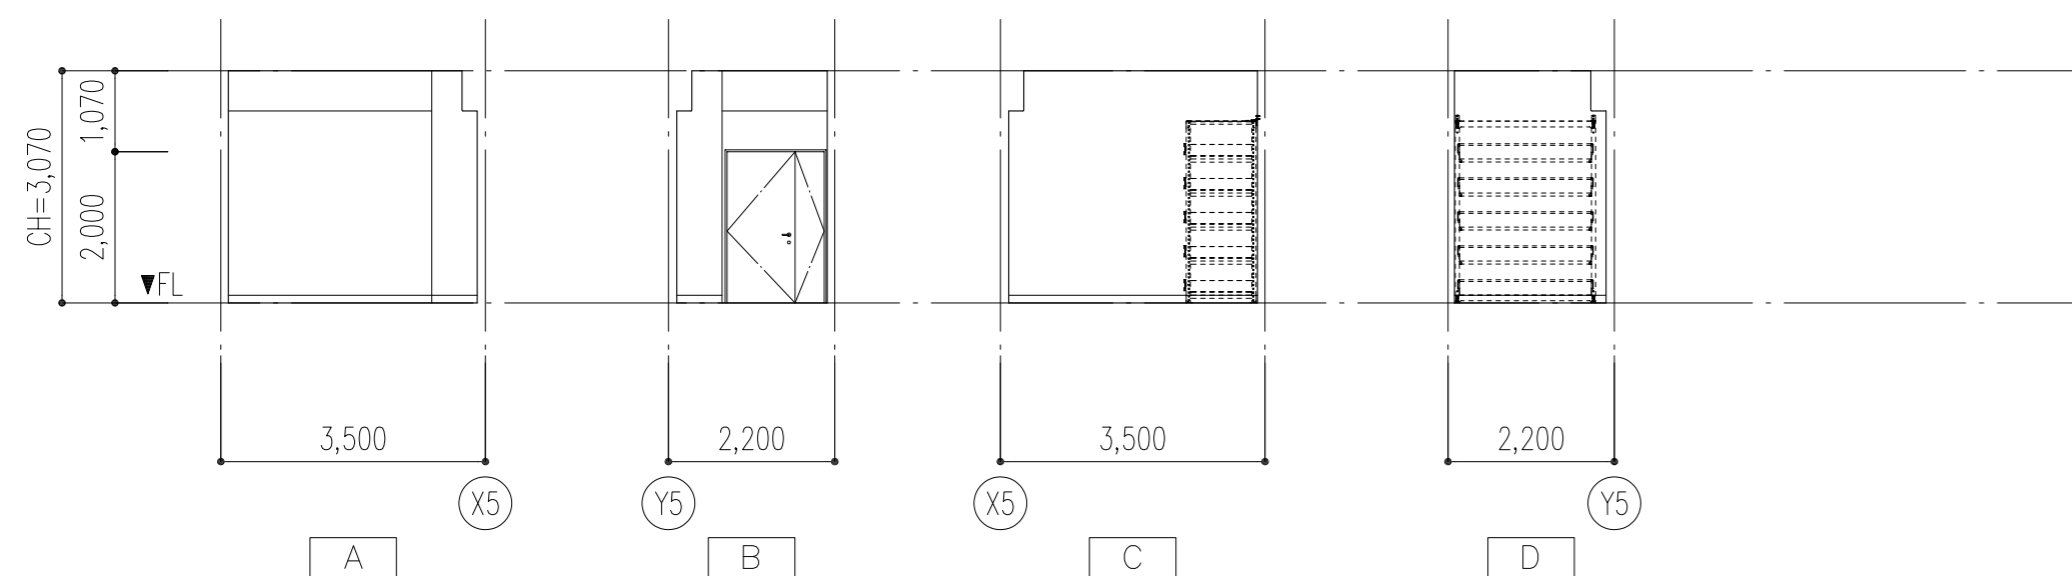

特記事項	工事名称 徳島中央広域連合西消防署新築工事	図面No. A / 36	工事種別 建築	株式会社 阿波設計事務所 四国支店 一級建築士事務所 徳島県知事登録 第41036号	管理建築士 程野 祐介	設計No. -
	図面名称 1階展開図-4	縮尺 A3 (1/150) A2 (1/100)			一級建築士 大臣登録 第338983号	設計年月日 2017.9

校閲	担当	製図
----	----	----

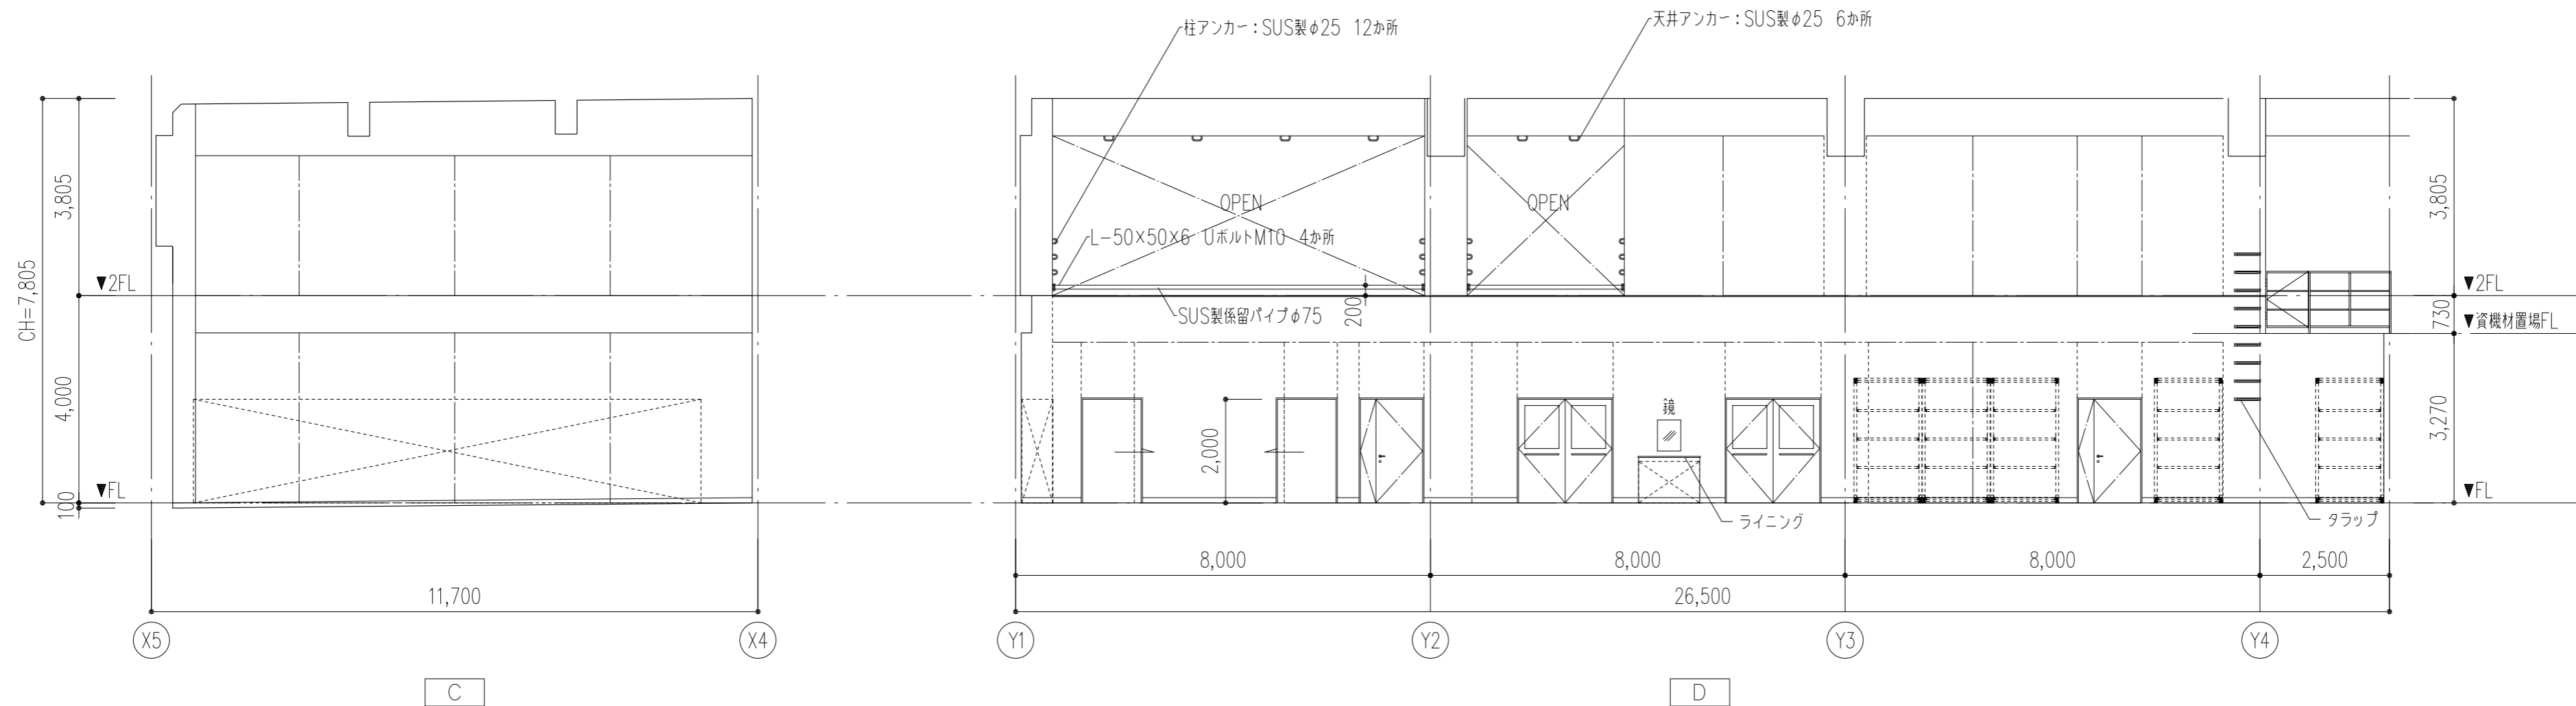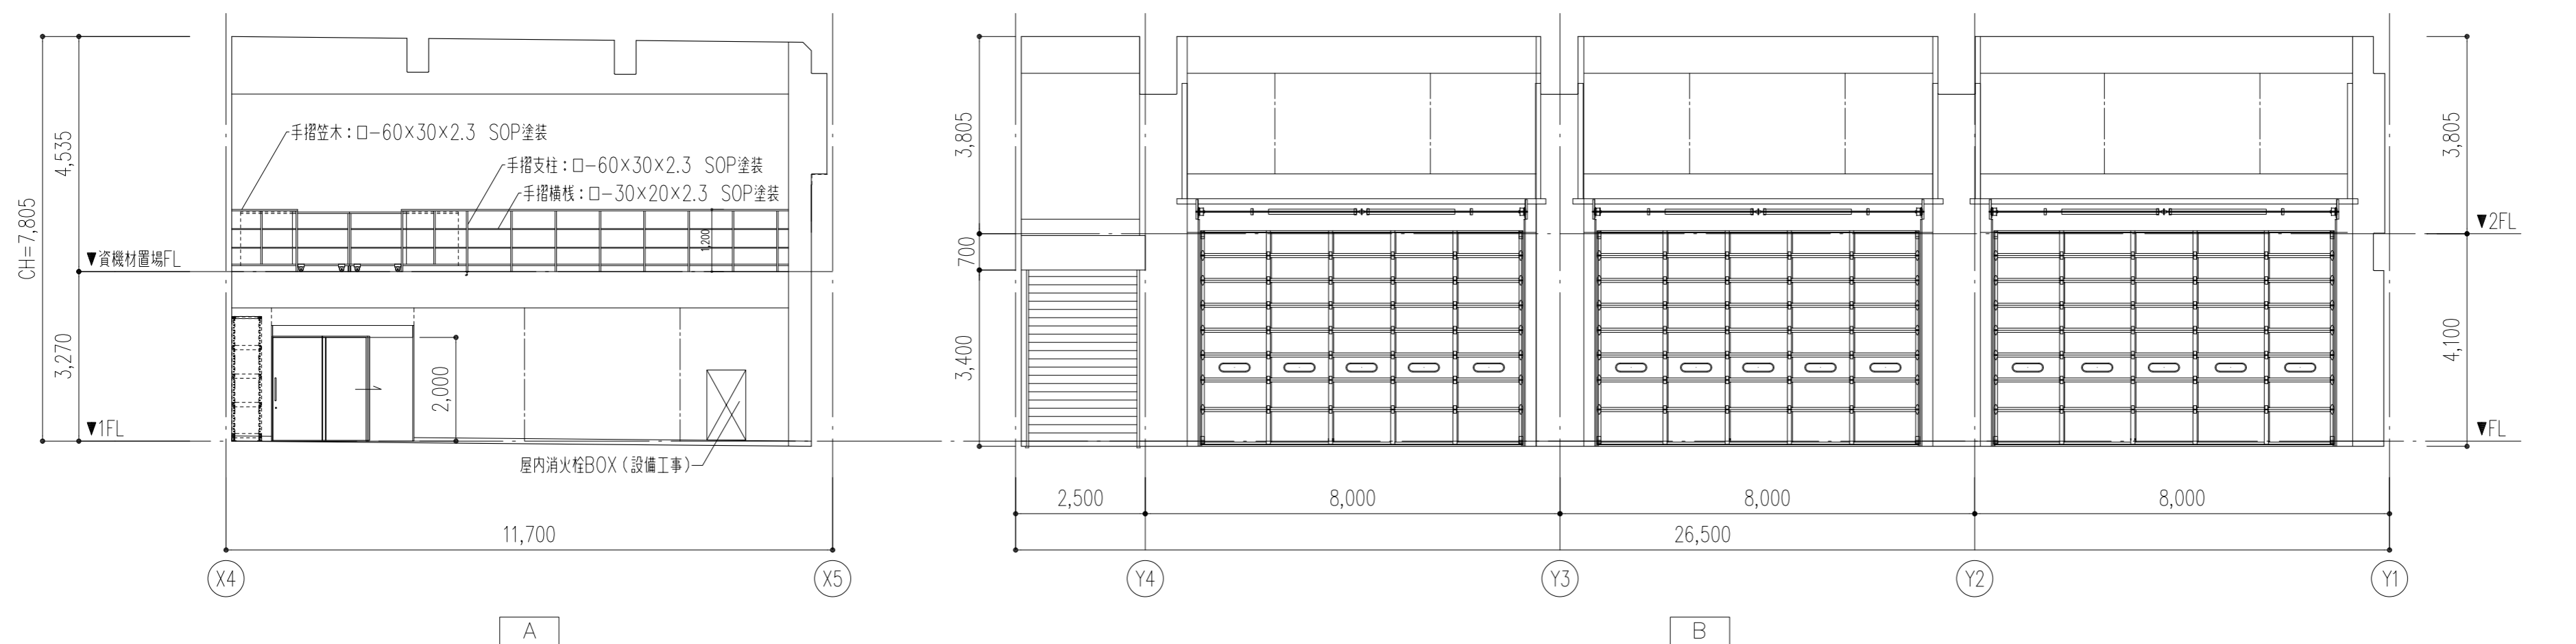





.....: 耐震スリット
 - - - - : 誘発目地

特記事項	工事名称 徳島中央広域連合西消防署新築工事
	図面名称 1階展開図-5





図面No. A / 37	工事種別 建築
縮尺 A3 (1/150) A2 (1/100)	

株式会社 阿波設計事務所 四国支店
 一級建築士事務所 徳島県知事登録 第41036号


管理建築士 一級建築士 校閲	程野 祐介 大臣登録 第338983号 担当	設計No. -	設計年月日 2017.9
----------------------	------------------------------	------------	-----------------

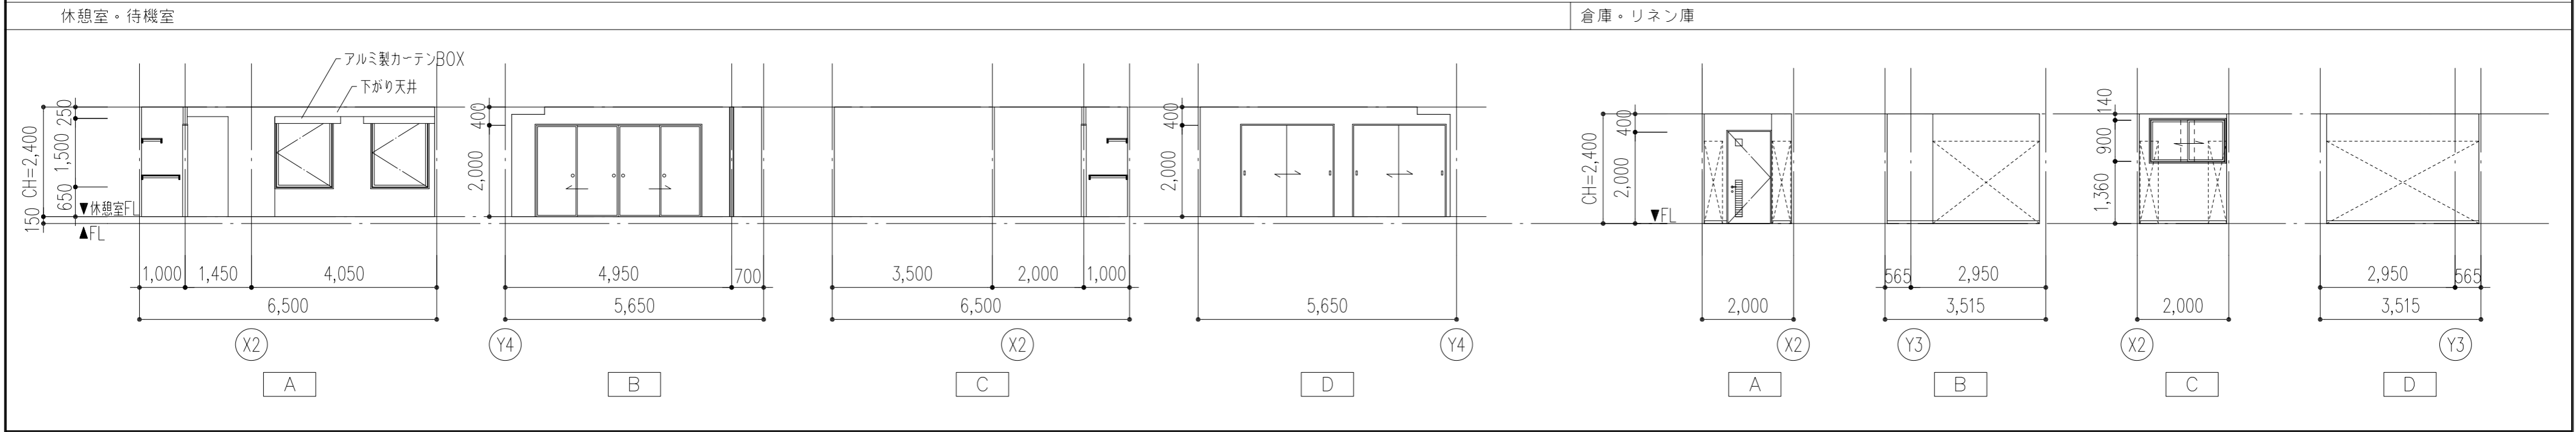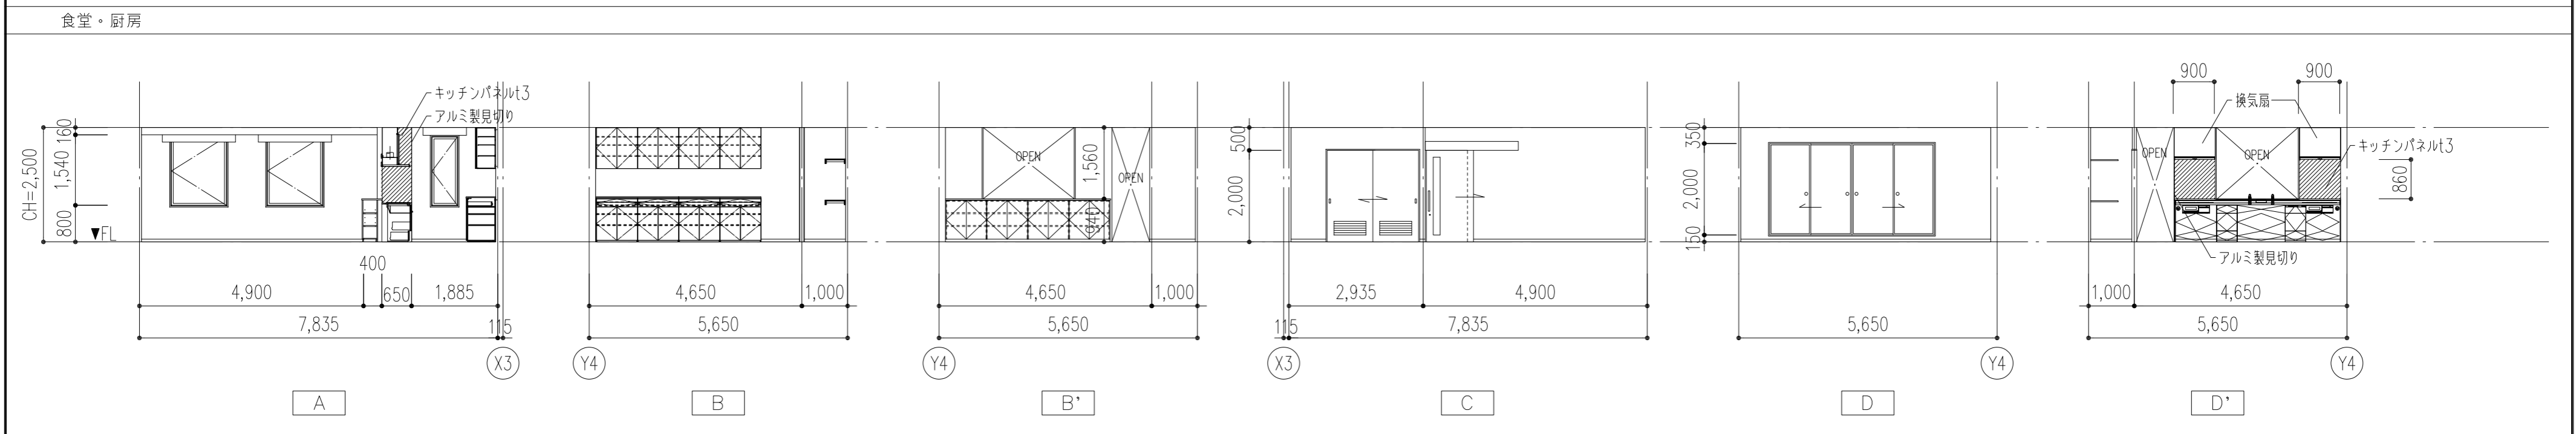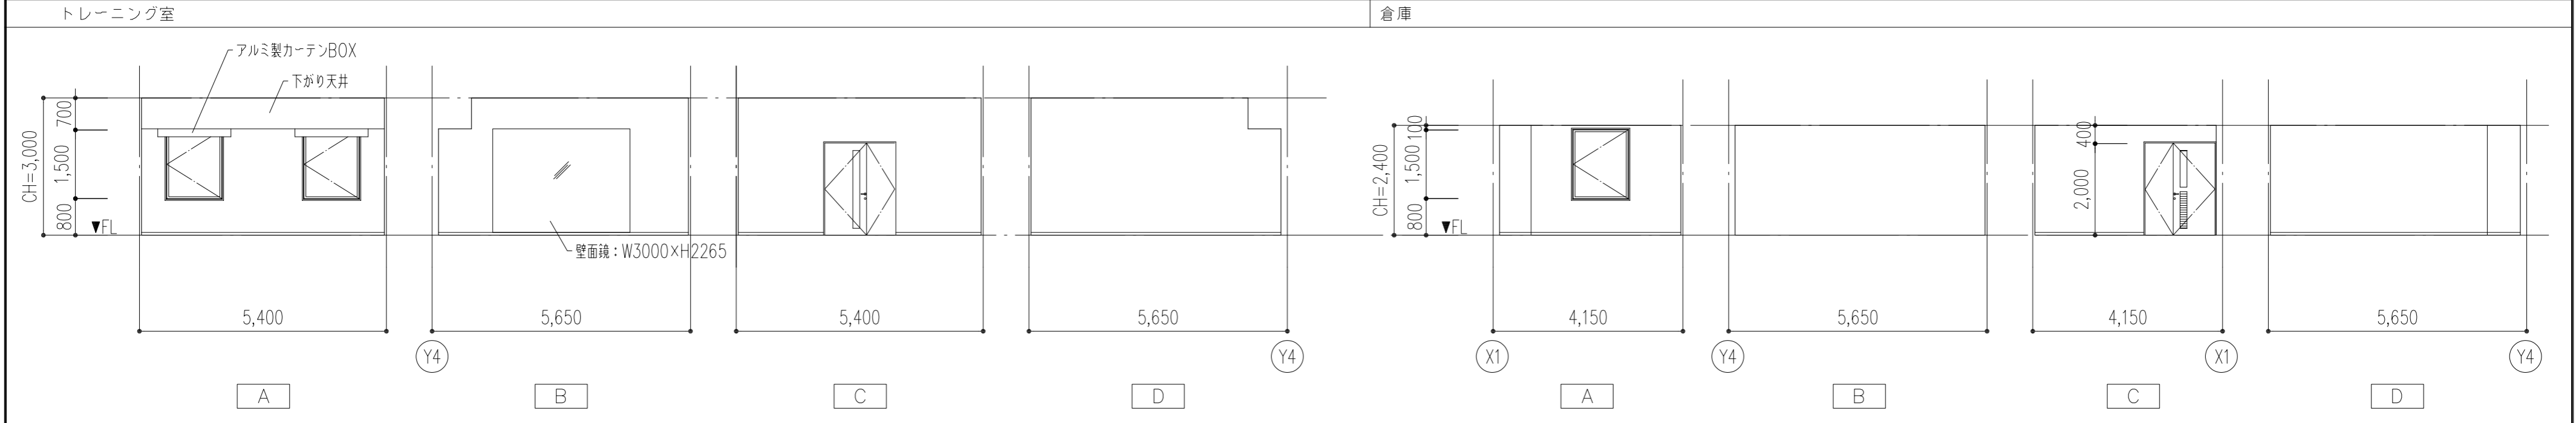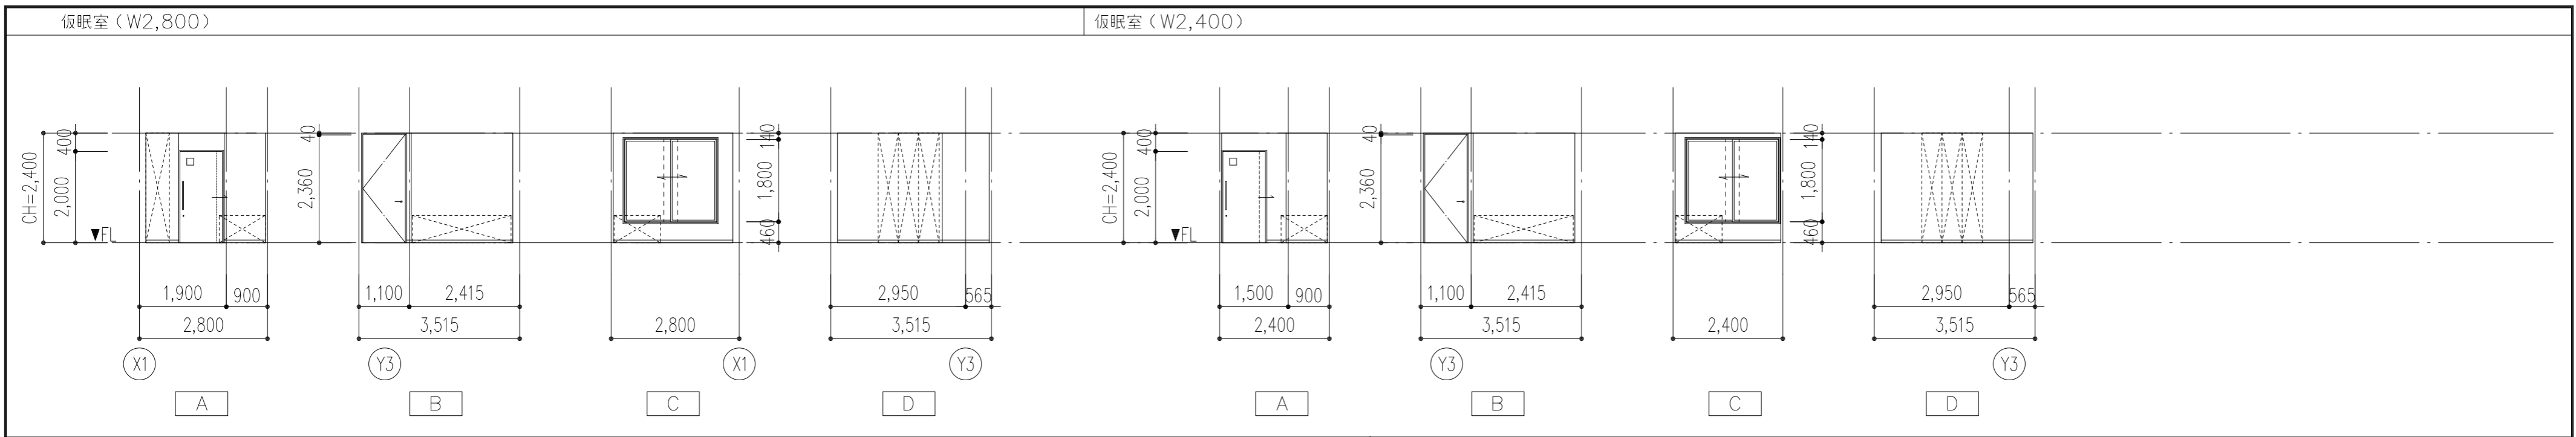

特記事項	工事名称	徳島中央広域連合西消防署新築工事	図面No.	A / 38	工事種別	建築	株式会社 阿波設計事務所 四国支店 一級建築士事務所 徳島県知事登録 第41036号	管理建築士	程野 祐介	設計No.	-
	図面名称	2階展開図-1	縮尺	A3 (1/150) A2 (1/100)	校閲	一級建築士 大谷 登録 第338983号		担当	製図	設計年月日	2017.9

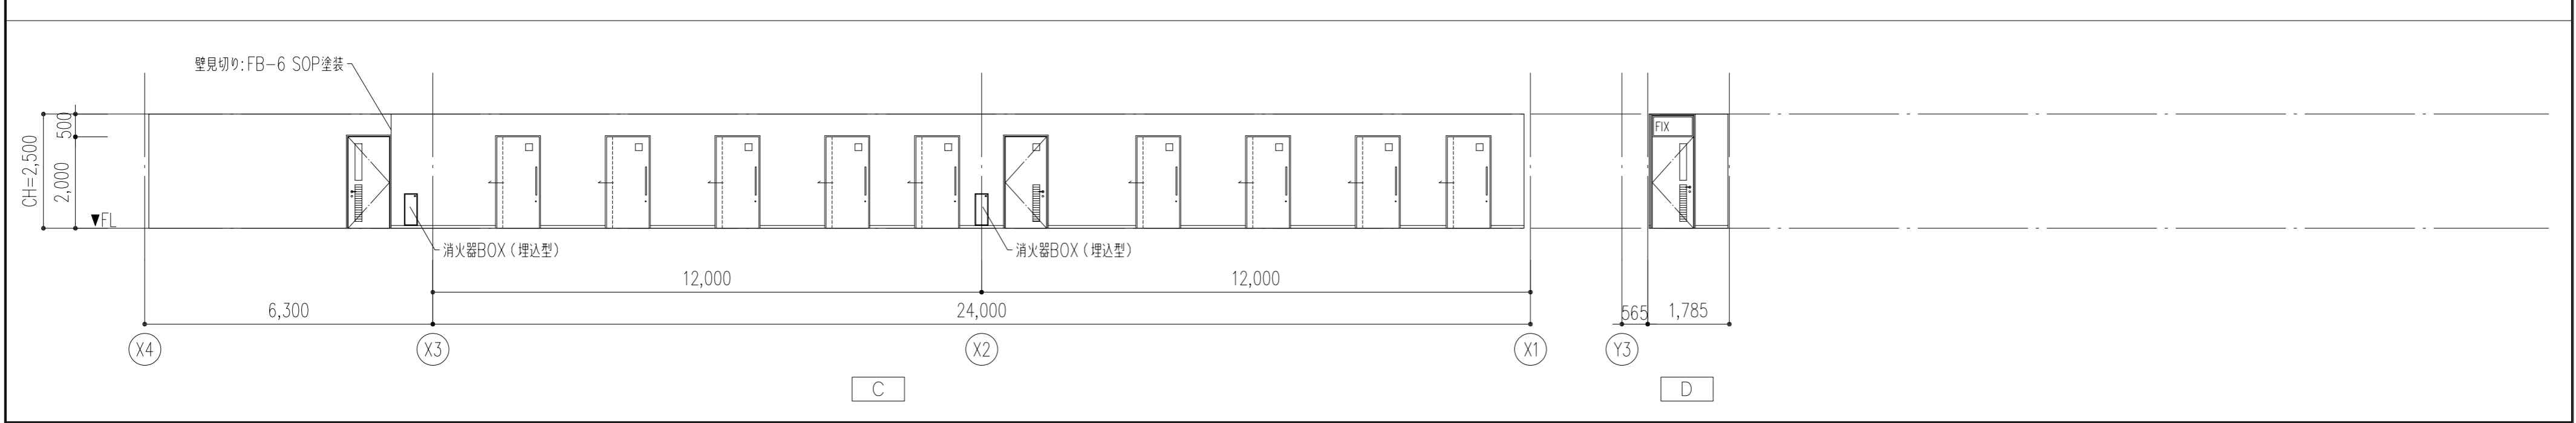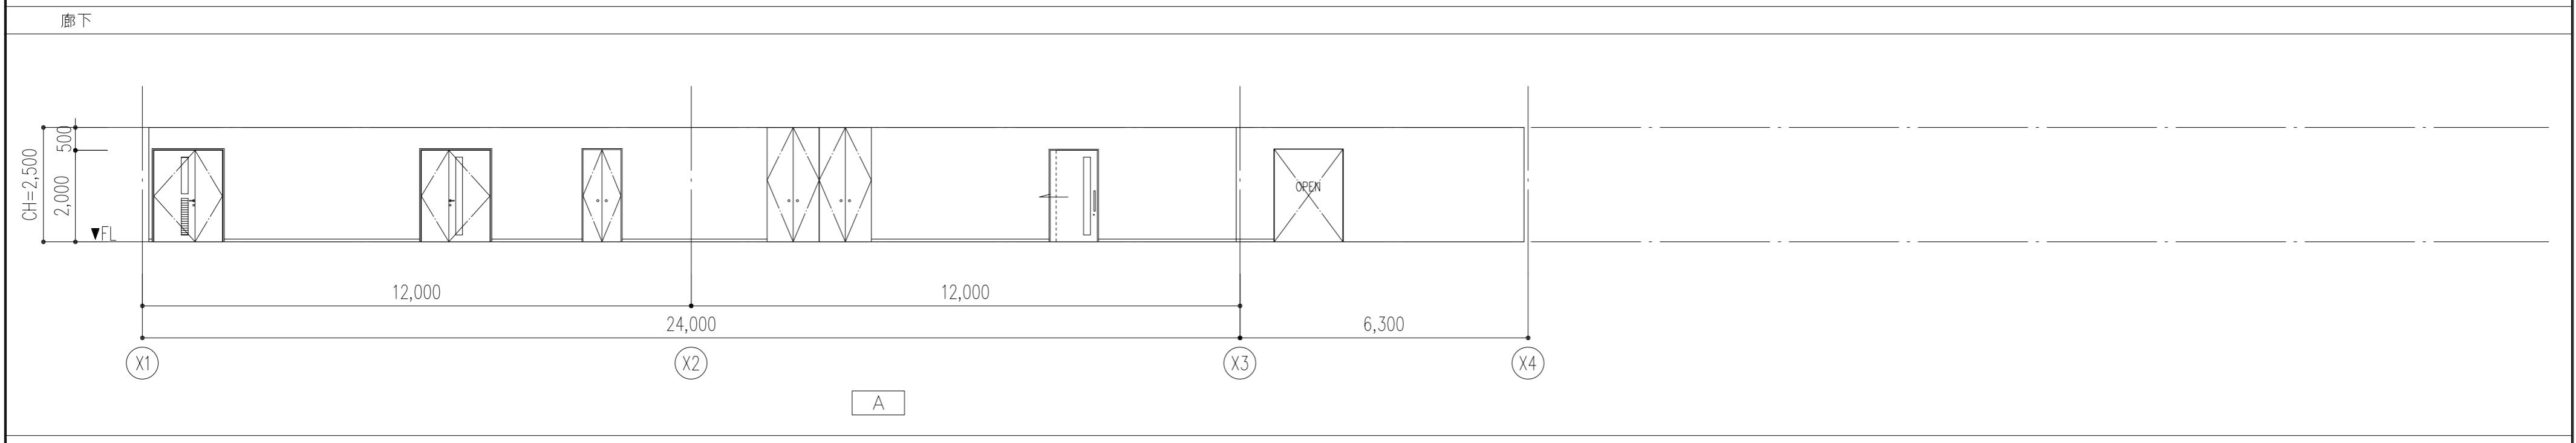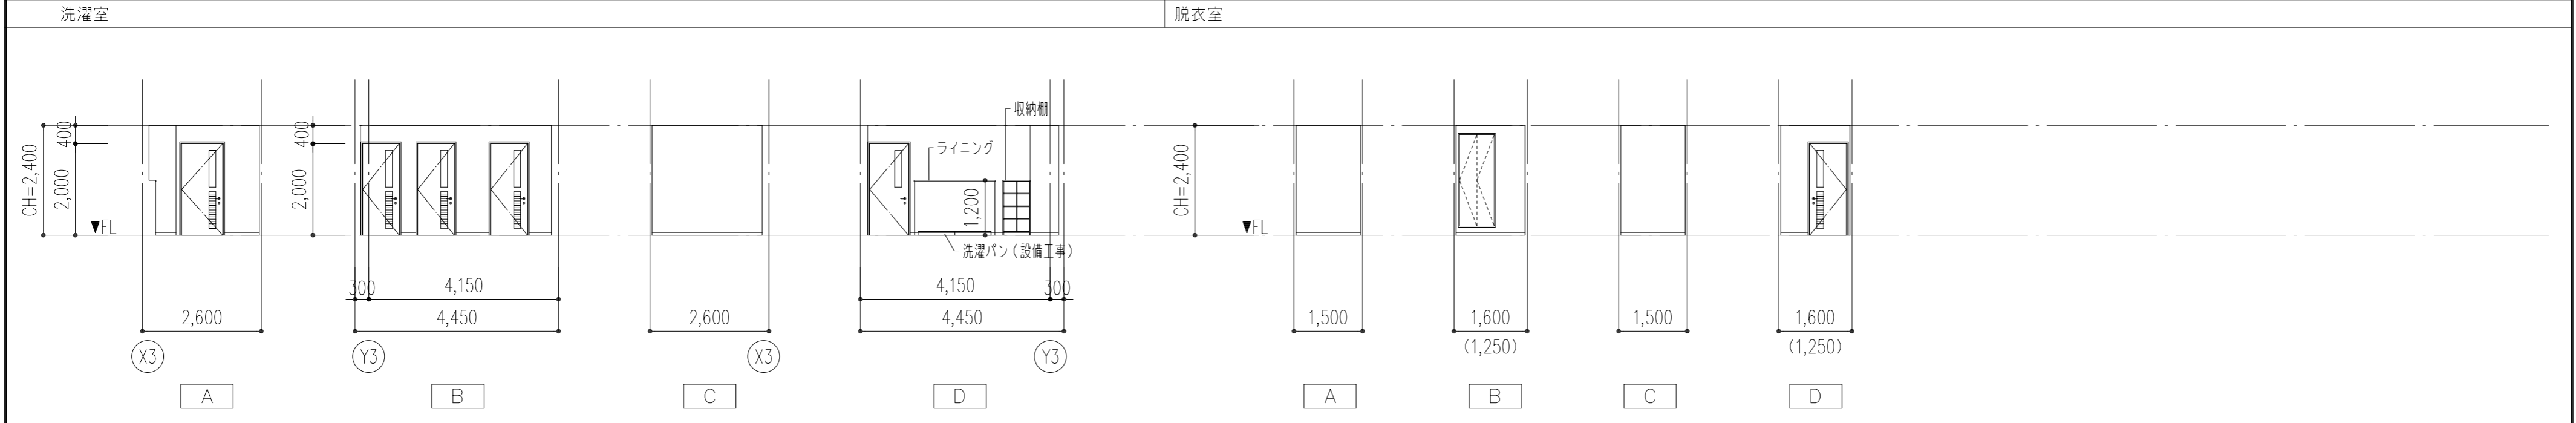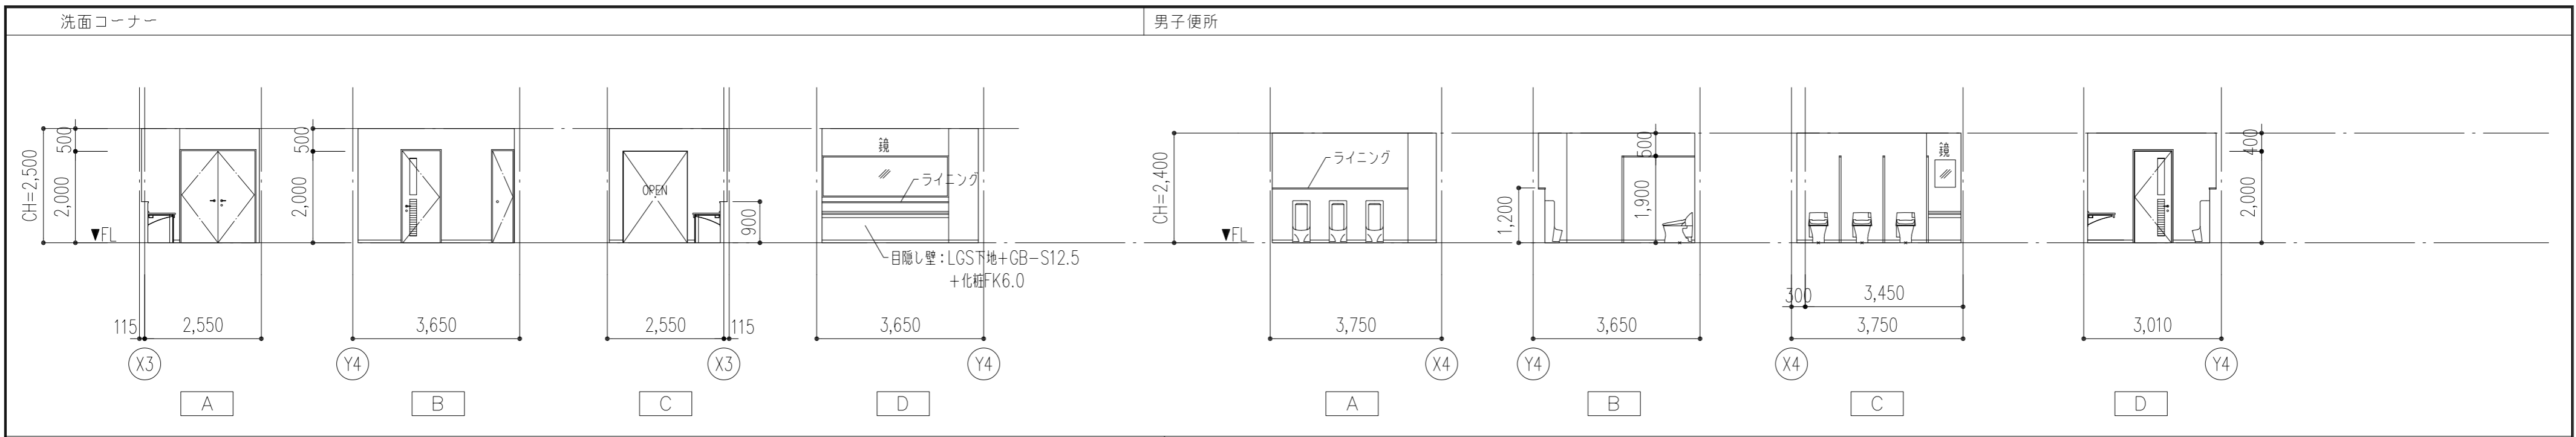

特記事項	工事名称	徳島中央広域連合西消防署新築工事	図面No.	A / 39	工事種別	建築	株式会社 阿波設計事務所 四国支店 一級建築士事務所 徳島県知事登録 第41036号	管理建築士	程野 祐介	設計No.	-
	図面名称	2階展開図-2	縮尺	A3(1/150) A2(1/100)	校閱	担当		製図	設計年月日	2017.9	

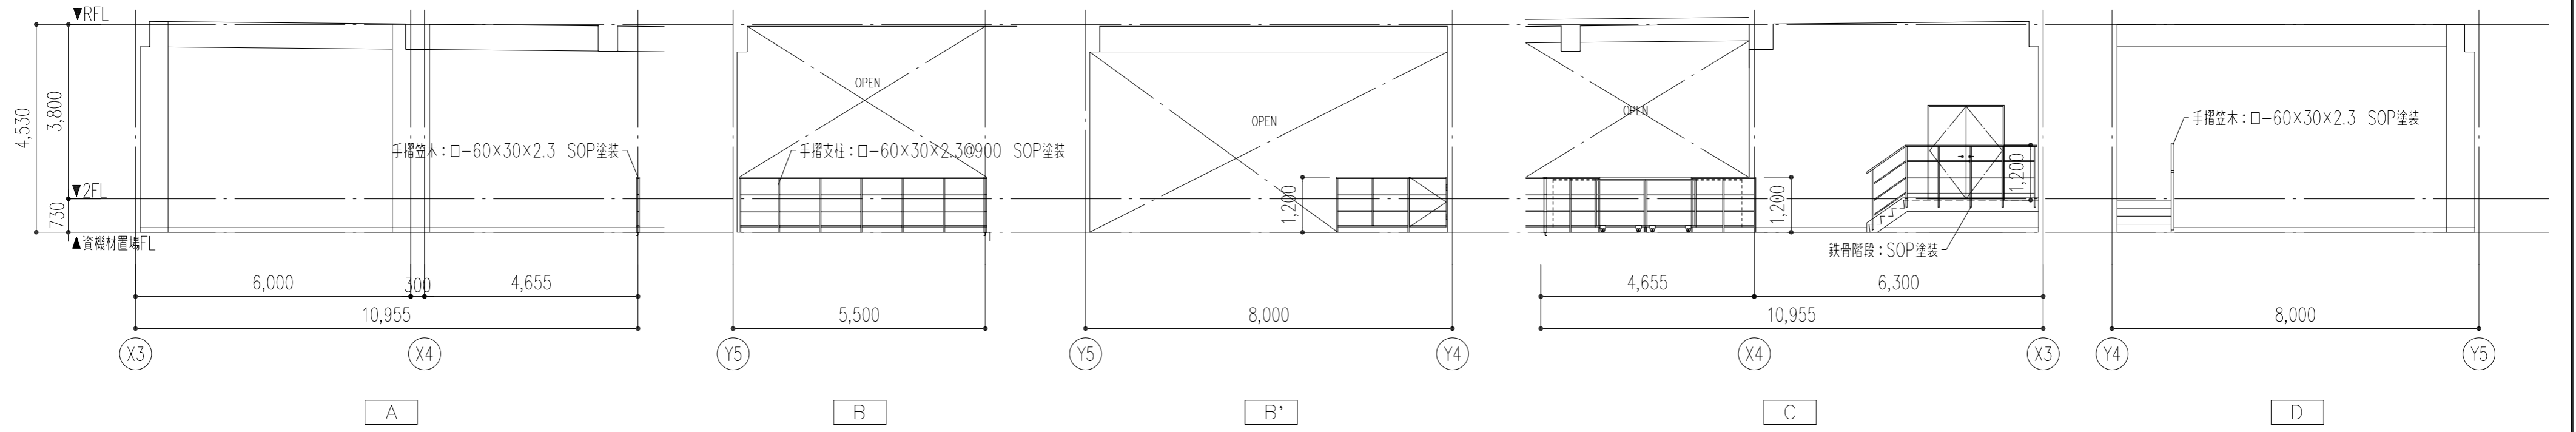


特記事項	
工事名称	徳島中央広域連合西消防署新築工事
図面名称	2階展開図-3

図面No.	A / 40	工事種別	建築
縮尺	A3 (1/150) A2 (1/100)		

株式会社 阿波設計事務所 四国支店
 一級建築士事務所 徳島県知事登録 第41036号

管理建築士	程野 祐介	設計No.	—
一級建築士	大臣登録 第338983号	校閲	
		担当	
		製図	
		設計年月日	2017.9

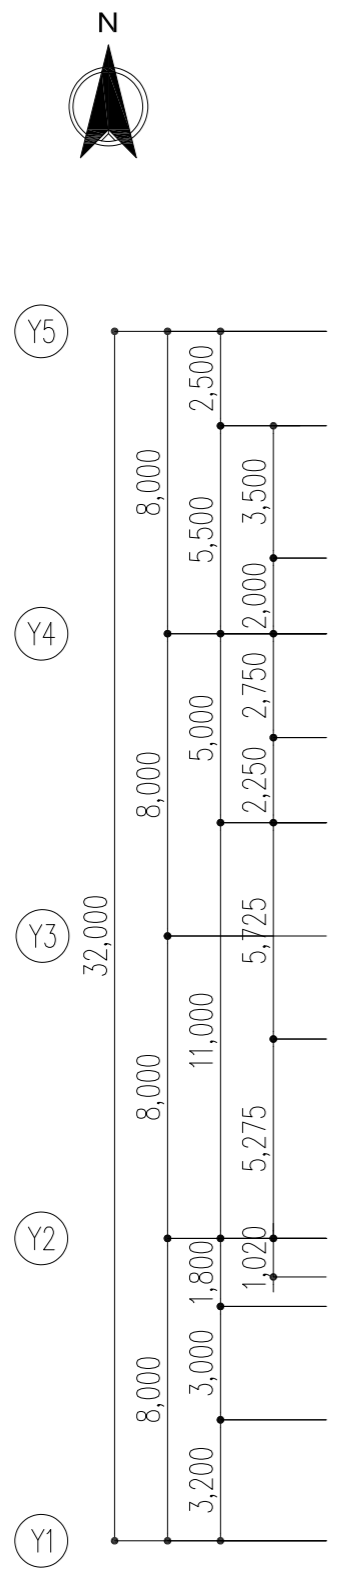


1階 天井伏図 1/200

(A)	LGST下地+GB-R9.5+DR9.0 (フラット)
(B)	LGST下地+GB-D9.5
(C)	LGST下地+FK6.0+EP塗装 (目透しシール仕上げ)
(D)	ガラスクロス付GWマットt50 (32kg/m ³)
(E)	コンクリート打放し (A種)
(F)	LGST下地+FK6.0+NAD塗装 (目透しシール仕上げ)
(G)	コンクリート打放し+複層塗材CE
(H)	コンクリート打放し (A種)+特殊美装
(I)	LGST下地+GB-R9.5+ビニルクロス張り
(J)	LGST下地+GB-R9.5+シナ合板t5.5素地
(K)	アルミパネルt3+ウレタン焼付塗装
(L)	折板t0.6 (山高150) ガルバリウム鋼板素地
(M)	コンクリート打放し+防水形複層塗材E

PR: ピクチャーレール
 BB: アルミ製ブラインドボックス
: LGST下地+GB-Rがスラブ下まで達する箇所を示す。
 [斜線]: 下がり天井
 [450]: 天井点検口 450角 16か所
 [600]: 天井点検口 600角 24か所
 [860x860]: 天井開口補強 860×860 9か所
 [1000x620]: 天井開口補強 1000×620 5か所

サイズ	設置室
150×1235	事務室 20か所 防火相談室 4か所 大会議室 16か所 署長室 6か所
400×400	ホール 1か所 通用口 1か所 出動準備室 1か所
375×375	事務室 1か所 書庫 1か所 出動準備室 1か所
310×310	女子便所 1か所 男子便所 1か所 職員便所 1か所 救急除染室 1か所
300×300	救急除染室 1か所
400×300	乾燥室 1か所
260×260	洗浄洗濯室 1か所
250×250	大会議室 8か所 洗浄洗濯室 1か所
230×230	会議室倉庫 1か所 多機能便所 1か所 リラク্সルーム 1か所 救急用品庫 1か所
200×200	防火相談室 2か所 署長室 2か所 リラク্সルーム 1か所
170×170	受付室 1か所 通信機械室 1か所 給湯室 1か所
150×150	救急用品庫 1か所

* 天井点検口・開口補強・外壁開口・外壁貫通の位置については設備工事と打合せし、決定すること。



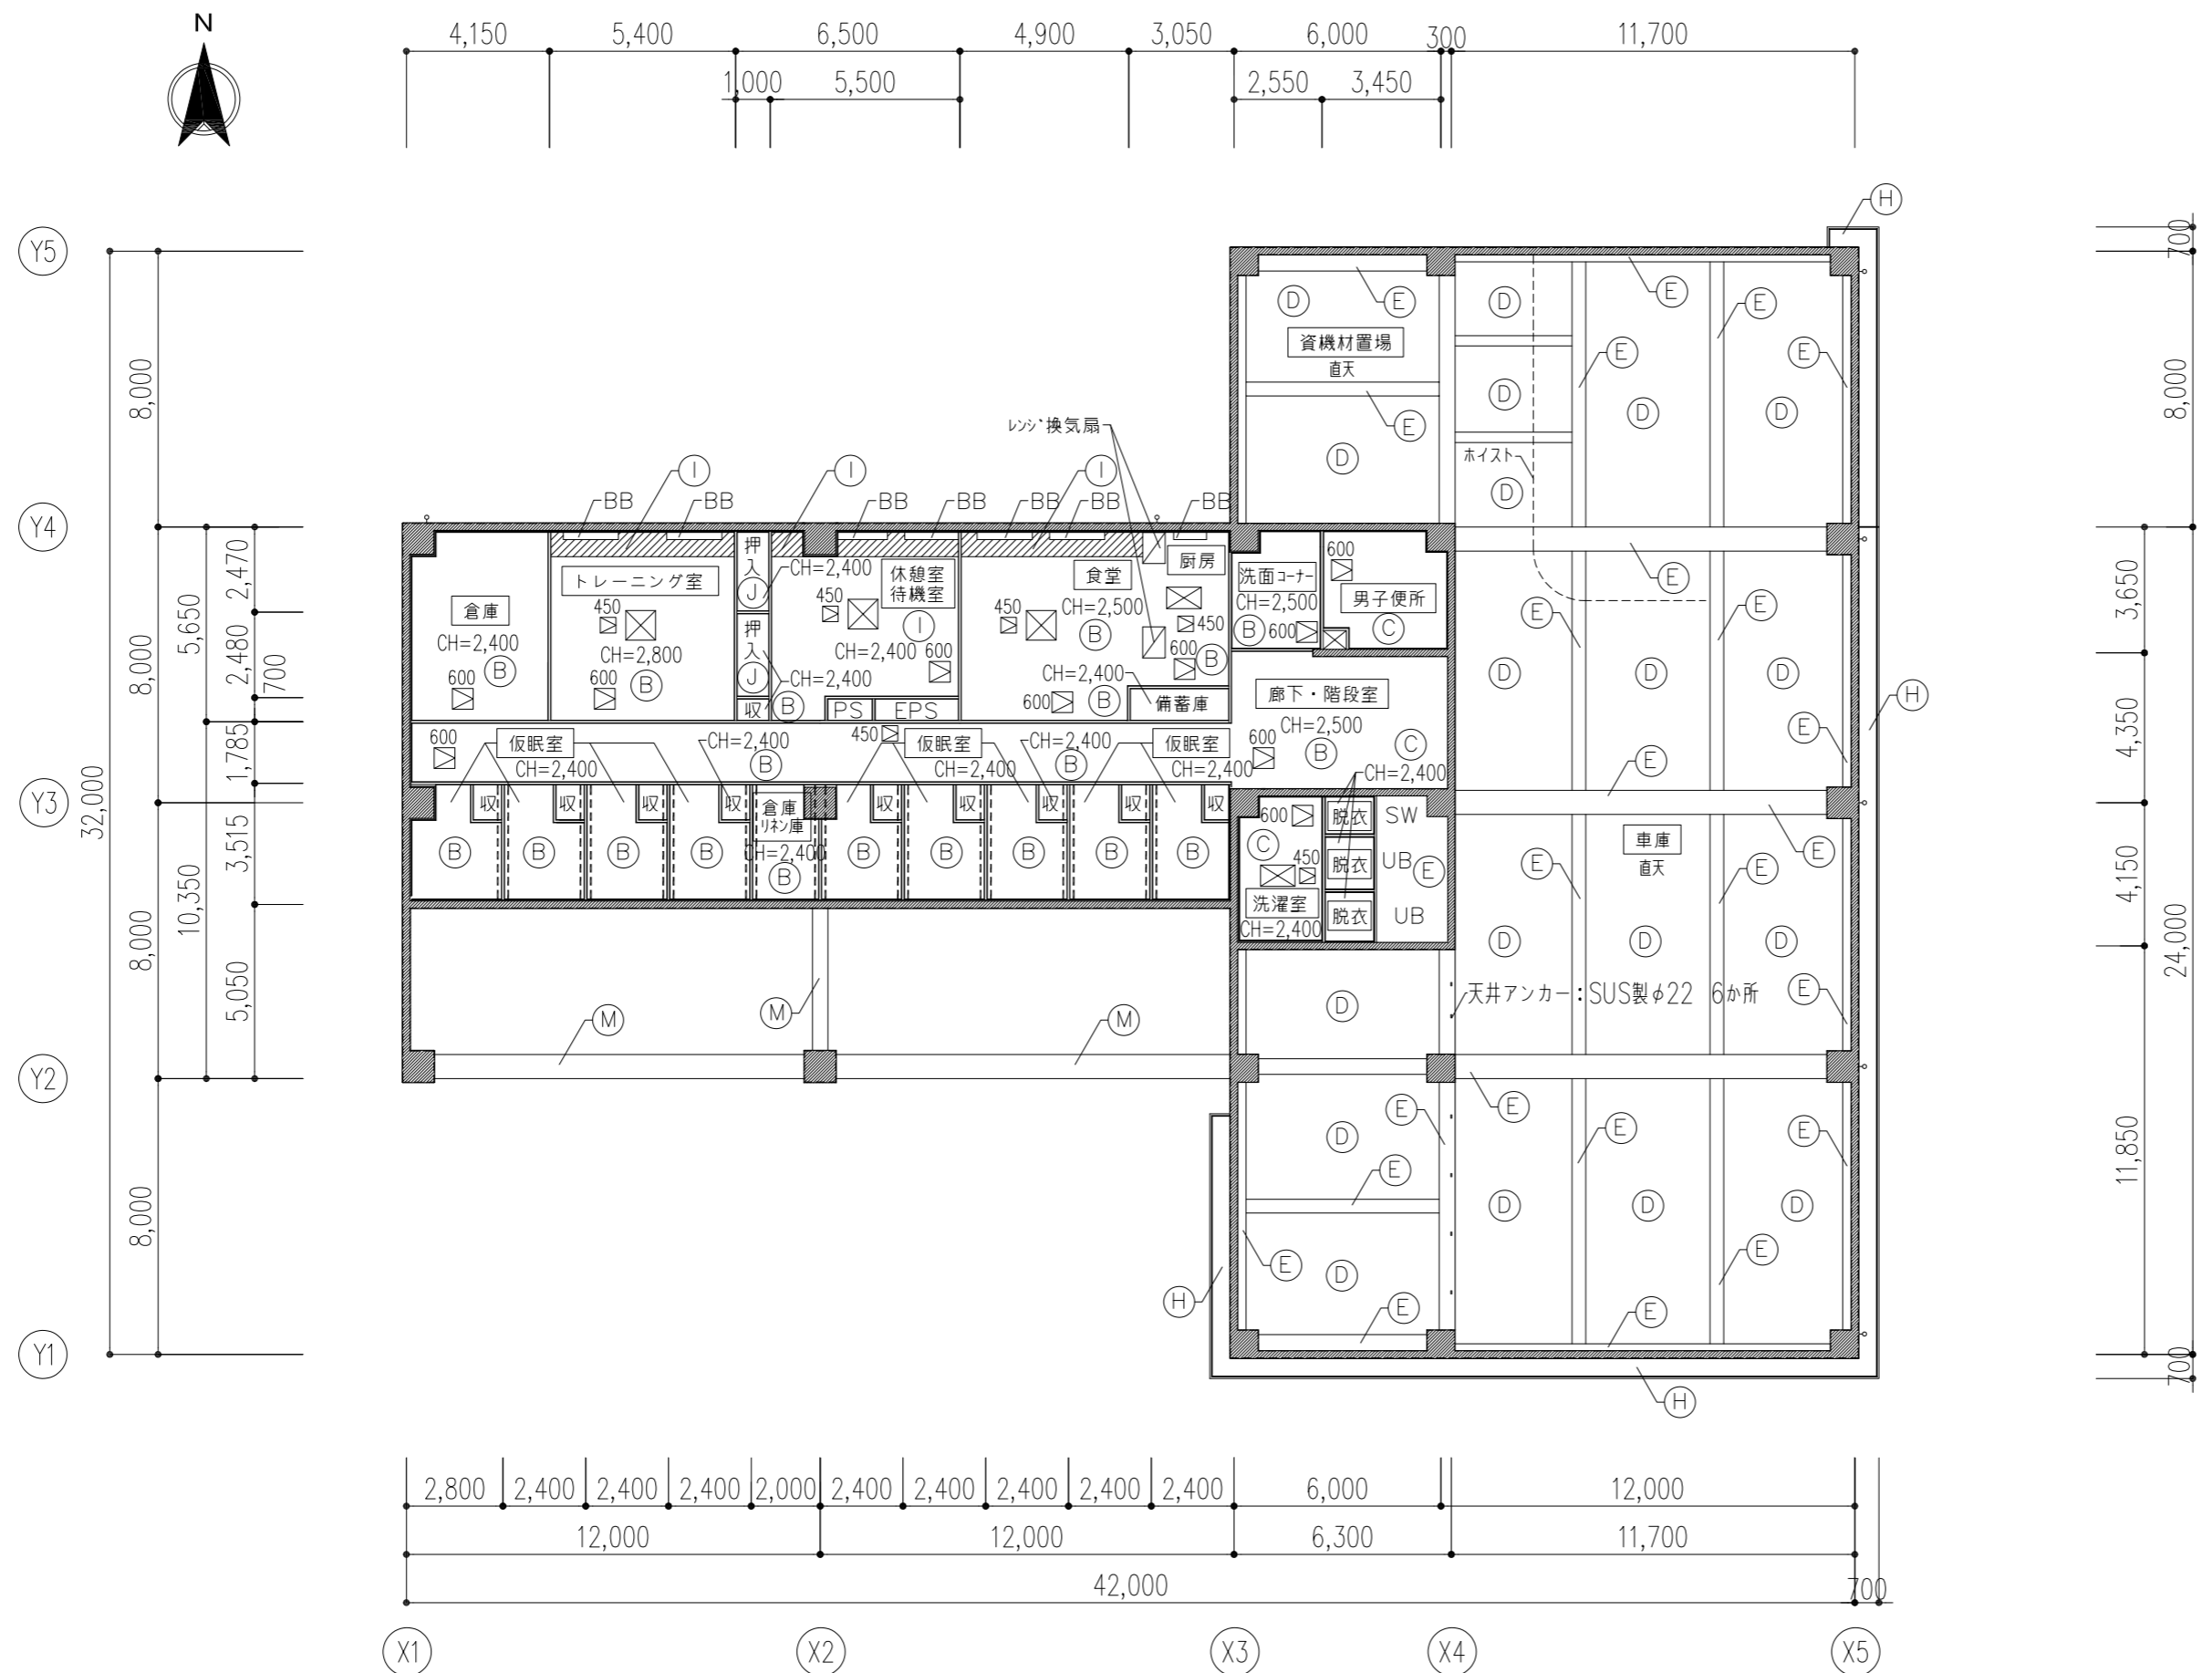


2階 天井伏図 1/200

天井仕上表	
(A)	LGSD下地+GB-R9.5+DR9.0 (フラット)
(B)	LGSD下地+GB-D9.5
(C)	LGSD下地+FK6.0+EP塗装 (目透しシール仕上げ)
(D)	ガラスクロス付GWマットt50 (32kg/m ³)
(E)	コンクリート打放し (A種)
(F)	LGSD下地+FK6.0+NAD塗装 (目透しシール仕上げ)
(G)	コンクリート打放し+複層塗材CE
(H)	コンクリート打放し (A種)+特殊美装
(I)	LGSD下地+GB-R9.5+ビニルクロス張り
(J)	LGSD下地+GB-R9.5+シナ合板t5.5素地
(K)	アルミパネルt3+ウレタン焼付塗装
(L)	折板t0.6 (山高150) ガルバリウム鋼板素地
(M)	コンクリート打放し+防水形複層塗材E
PR: ピクチャーレール	
BB: アルミ製ブラインドボックス	
---: LGSD下地+GB-Rがスラブ下まで達する箇所を示す。	
[斜線]: 下がり天井	
450	: 天井点検口450角 6か所
600	: 天井点検口600角 10か所
⊗	: 天井開口補強 860×860 3か所
⊗	: 天井開口補強 1000×620 2か所

天井下地開口補強リスト	
サイズ	設置室
400×400	トレーニング室 1か所 食堂 1か所
375×375	トレーニング室 1か所
310×310	倉庫 1か所 休憩室・待機室1か所 食堂 1か所 男子便所 1か所
260×260	洗面コーナー 1か所
230×230	洗濯室 1か所
170×170	宿泊室 9か所
150×150	宿泊室 10か所

* 天井点検口・開口補強・外壁開口・外壁貫通の位置については設備工事と打合せし、決定すること。

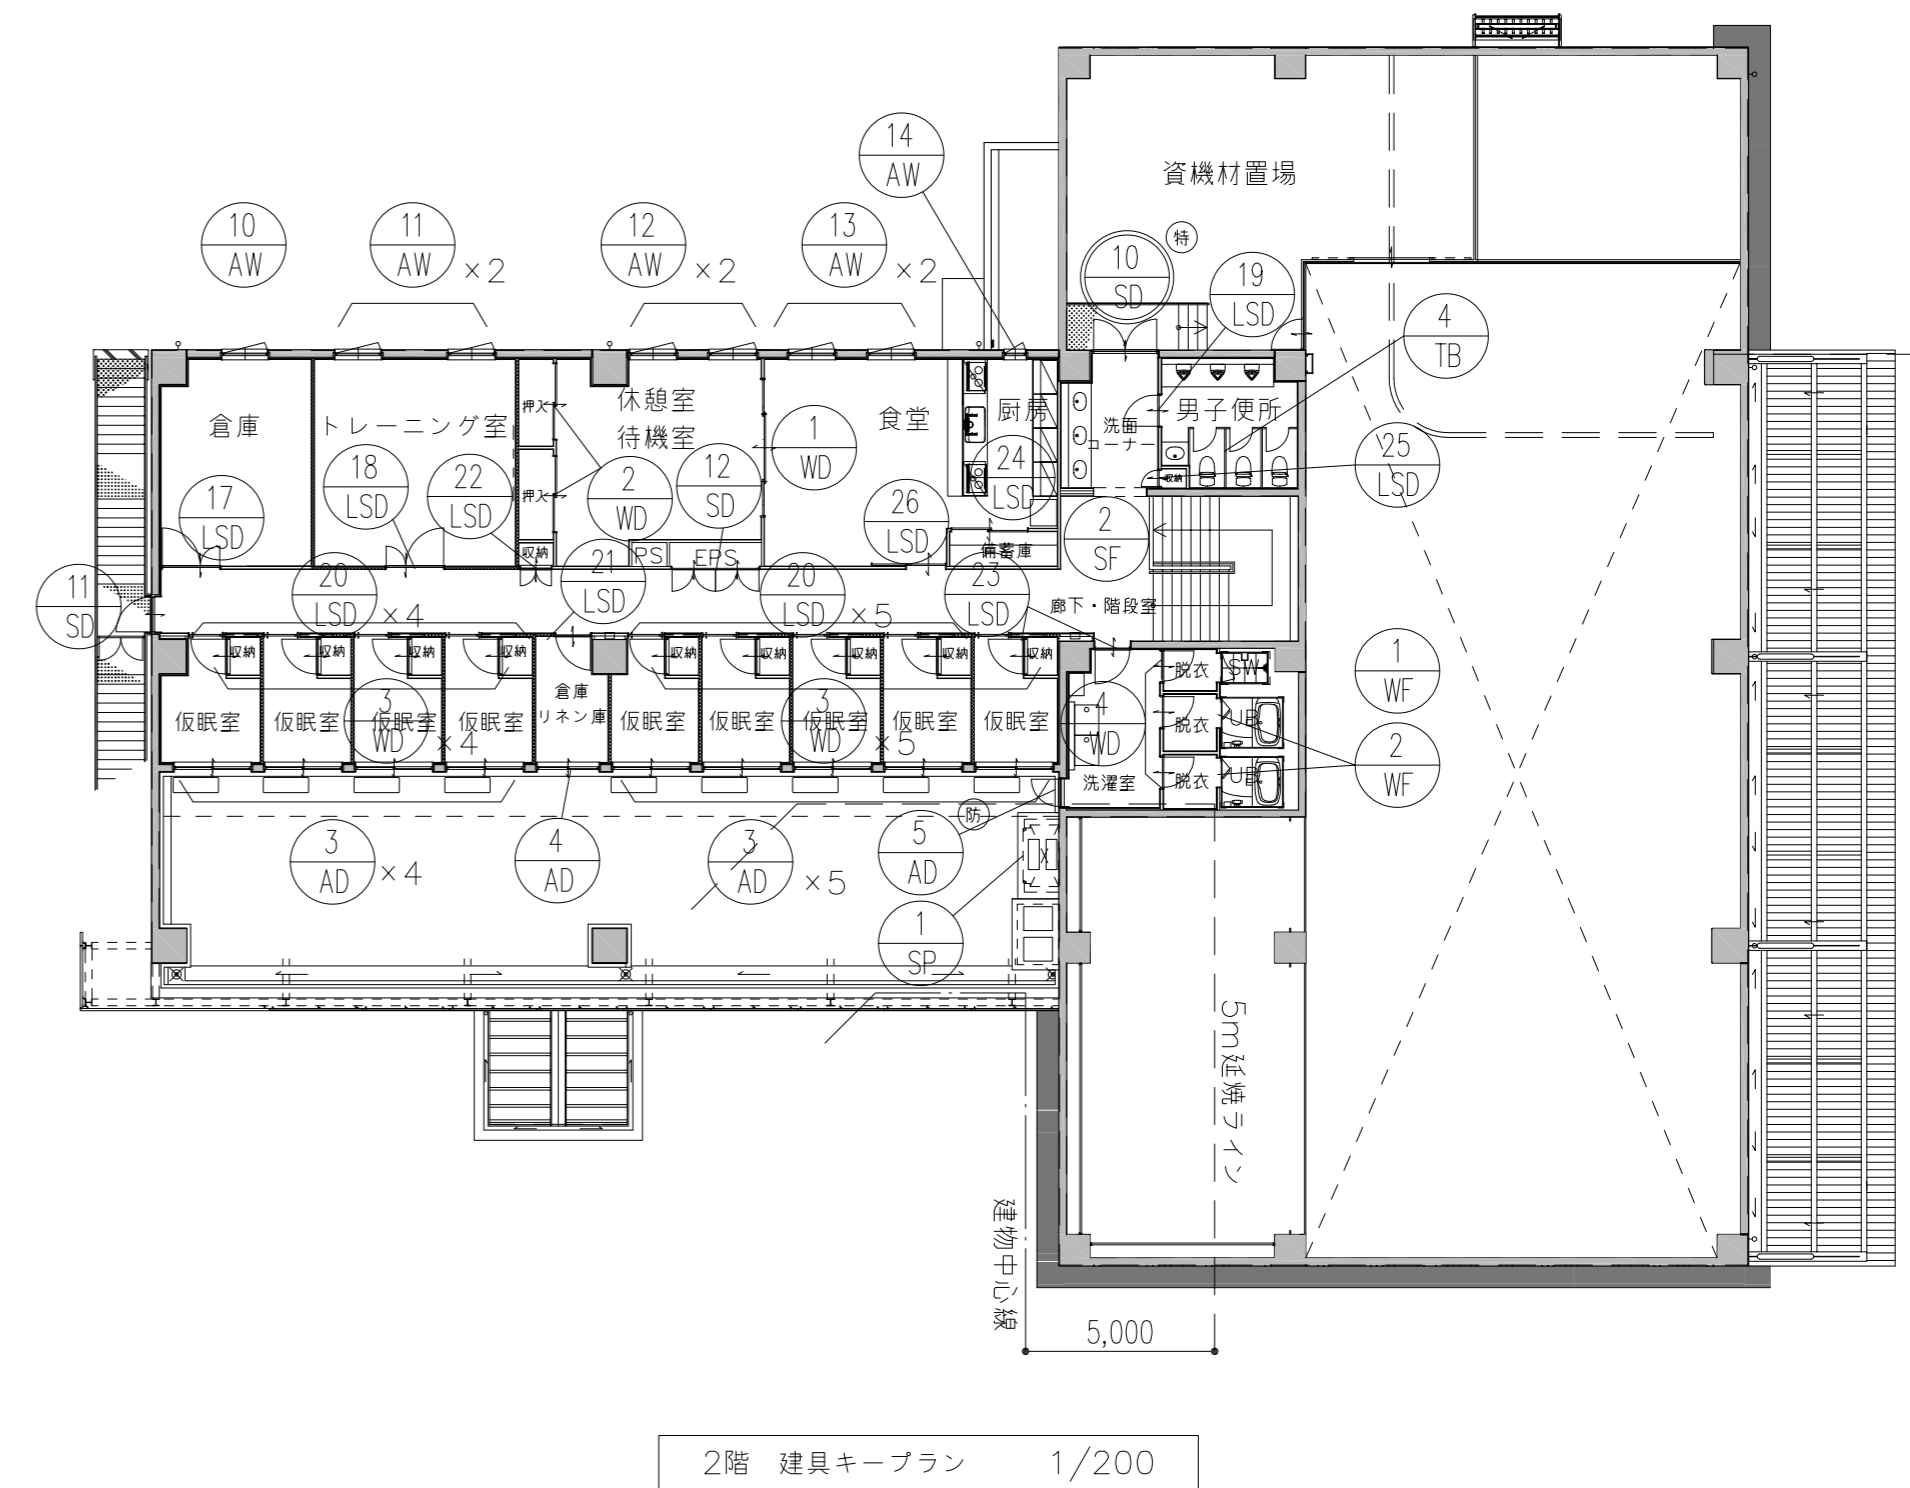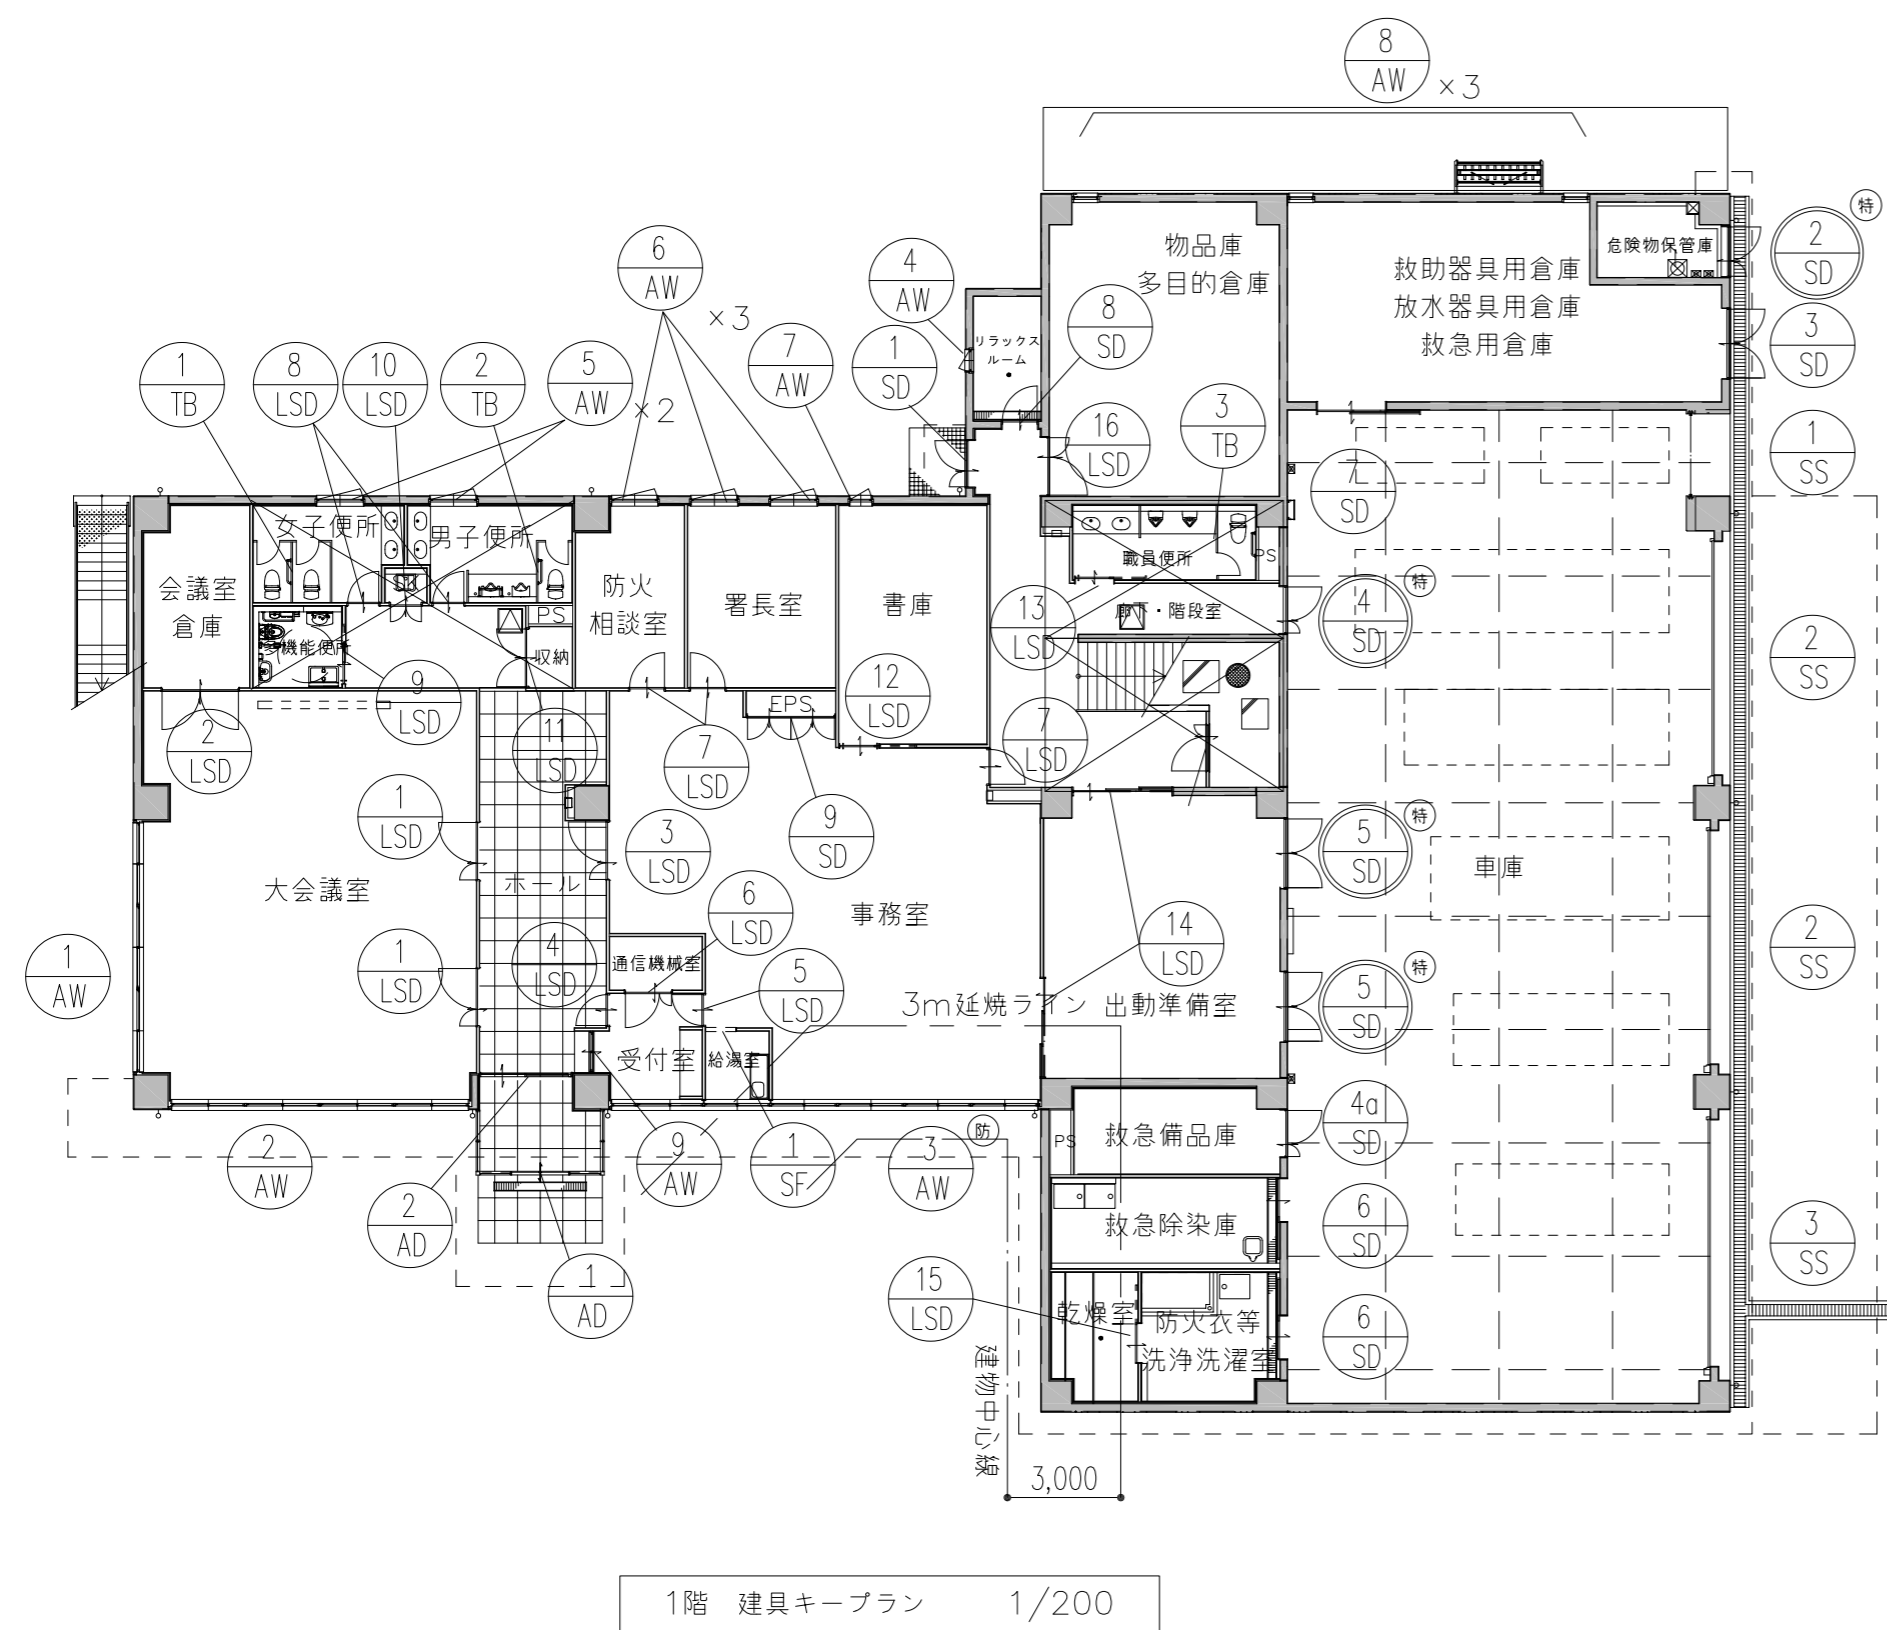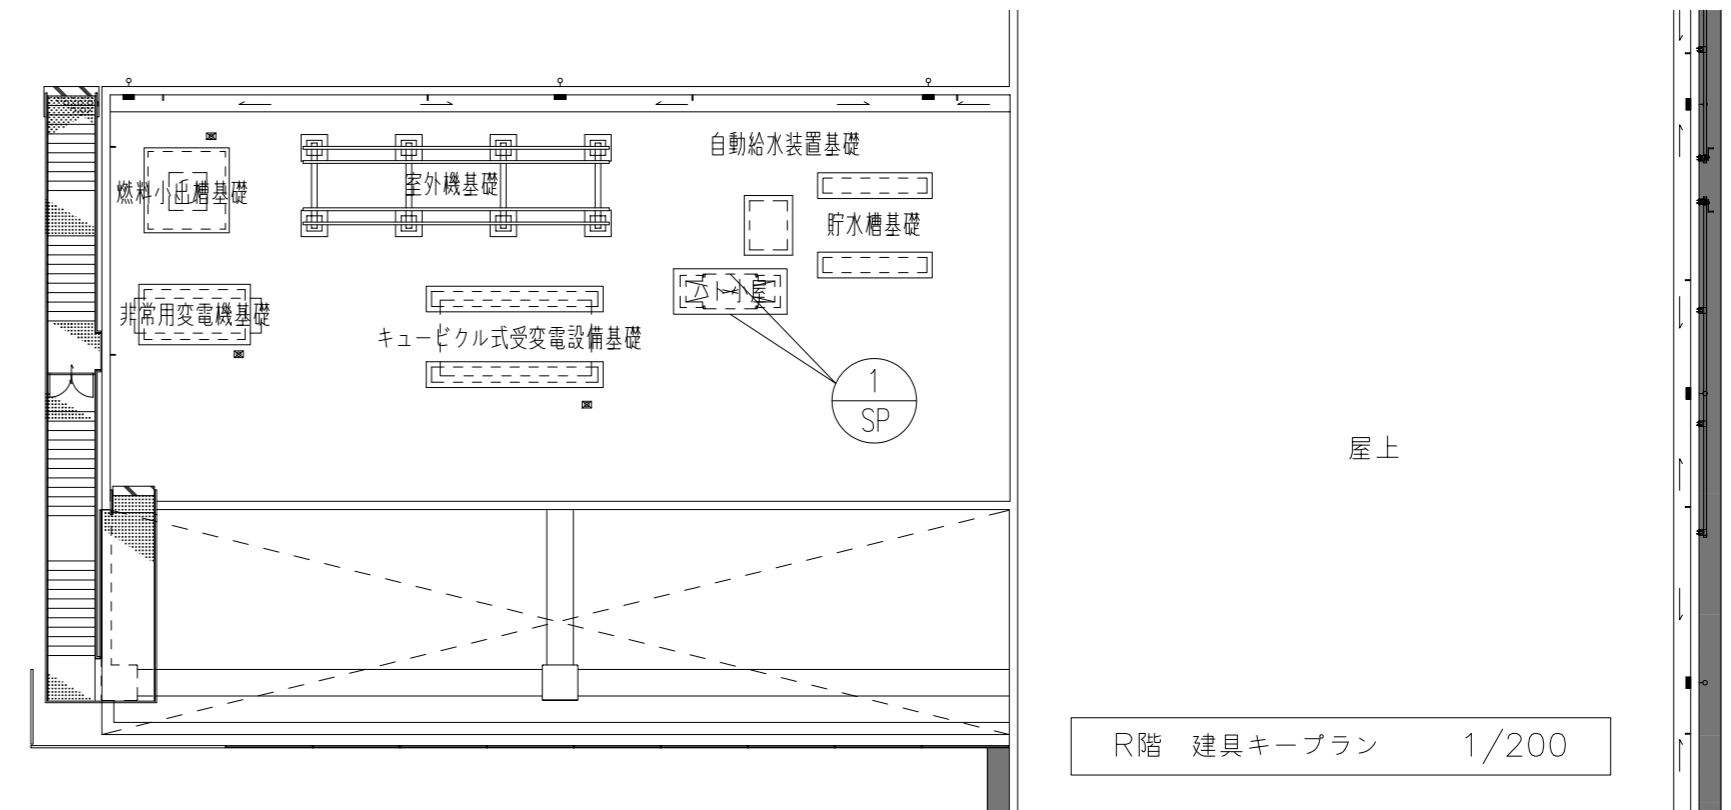

- 凡例
- Ⓜ: 特定防火設備を示す
 - Ⓢ: 防火設備を示す
 - : 建物間中心位置を示す
 - - -: 3m延焼ラインを示す
 - - - - -: 5m延焼ラインを示す












特記事項	工事名称	徳島中央広域連合西消防署新築工事	図面No.	A / 43	工事種別	建築	管理建築士 程野 祐介 一級建築士 大臣登録 第338983号 校閲 担当 製図	設計No. — 設計年月日 2017.9
	図面名称	建具キープラン	縮尺	A3 (1/300) A2 (1/200)	株式会社 阿波設計事務所 四国支店 一級建築士事務所 徳島県知事登録 第41036号			










記号・型式	① AW アルミ製 3連引違い窓		② AW アルミ製 4連引違い窓		③ AW アルミ製 7連Fix付 引違い窓 (防火設備)		④ AW アルミ製 たてすべり出窓							
窓 図														
場所	1階 大会議室		1階 大会議室		1階 事務室、給湯室、受付室		1階 リラックスルーム							
数量	1		1		1		1							
材質	アルミニウム		ステンカラー		アルミニウム		ステンカラー							
仕上	アルミニウム		ステンカラー		アルミニウム		ステンカラー							
見込	70		FL5+A6+FL5		70		網入トーマイ6.8+A6+FL5							
硝子	70		FL5+A6+FL5		70		70							
附属金物	クレセント、AP、アルミ水切、ステンレス網戸、附属金物一式		クレセント、AP、アルミ水切、ステンレス網戸、附属金物一式		クレセント、AP、アルミ水切、ステンレス網戸、附属金物一式		カムラッチハンドル、AP、アルミ水切、セーフティストッパー、附属金物一式							
備考	アルミ製額縁		アルミ製額縁		アルミ製額縁、アルミパネルt5		アルミ製額縁							
記号・型式	⑤ AW アルミ製 たてすべり出窓		⑥ AW アルミ製 たてすべり出窓		⑦ AW アルミ製 たてすべり出窓		⑧ AW アルミ製 Fix窓		⑨ AW アルミ製 Fix窓引違い窓		⑩ AW アルミ製 たてすべり出窓		⑪ AW アルミ製 たてすべり出窓	
窓 図														
場所	1階 男子・女子便所		1階 防火相談室、署長室		1階 書庫		1階 物産庫・多目的倉庫、救急器具用倉庫、救急器具用倉庫、救急器具用倉庫		1階 受付室		2階 倉庫		2階 トレーニング室	
数量	2		3		1		3		1		1		2	
材質	アルミニウム		アルミニウム		アルミニウム		アルミニウム		アルミニウム		アルミニウム		アルミニウム	
仕上	アルミニウム		アルミニウム		アルミニウム		アルミニウム		アルミニウム		アルミニウム		アルミニウム	
見込	70		70		70		70		70		70		70	
硝子	70		型板ガラス t4.0		型板ガラス t4.0		型板ガラス t4.0		FL t5.0		型板ガラス t4.0		FL5+A6+FL5	
附属金物	カムラッチハンドル、AP、アルミ水切、収納網戸 (※リフト&スライド)、セーフティストッパー、附属金物一式		カムラッチハンドル、AP、アルミ水切、収納網戸 (※リフト&スライド)、セーフティストッパー、附属金物一式		カムラッチハンドル、AP、アルミ水切、収納網戸 (※リフト&スライド)、セーフティストッパー、附属金物一式		アルミ水切、AP、付属金物一式		クレセント、AP、付属金物一式		カムラッチハンドル、AP、アルミ水切、収納網戸 (※リフト&スライド)、セーフティストッパー、附属金物一式		カムラッチハンドル、AP、アルミ水切、収納網戸 (※リフト&スライド)、セーフティストッパー、附属金物一式	
備考	アルミ製額縁		アルミ製額縁		アルミ製額縁		アルミ製額縁		アルミ製額縁		アルミ製額縁		アルミ製額縁	
記号・型式	⑫ AW アルミ製 たてすべり出窓		⑬ AW アルミ製 たてすべり出窓		⑭ AW アルミ製 たてすべり出窓		① AD アルミ製 Fix窓付自動ドア		② AD アルミ製 Fix窓付自動ドア		③ AD アルミ製 引違い窓			
窓 図														
場所	2階 休憩室・待機室		2階 食堂		2階 厨房		1階 風除室		1階 風除室		2階 仮眠室			
数量	2		2		1		1		1		9			
材質	アルミニウム		アルミニウム		アルミニウム		アルミニウム		アルミニウム		アルミニウム			
仕上	アルミニウム		アルミニウム		アルミニウム		アルミニウム		アルミニウム		アルミニウム			
見込	70		70		70		100		70		70			
硝子	70		FL5+A6+FL5		FL5+A6+FL5		強化ガラストーマイt5.0		FL5+A6+FL5		FL5+A6+FL5			
附属金物	カムラッチハンドル、AP、アルミ水切、収納網戸 (※リフト&スライド)、セーフティストッパー、附属金物一式		カムラッチハンドル、AP、アルミ水切、収納網戸 (※リフト&スライド)、セーフティストッパー、附属金物一式		カムラッチハンドル、AP、アルミ水切、収納網戸 (※リフト&スライド)、セーフティストッパー、附属金物一式		本締錠、自動開閉装置 (エンジン内蔵)、付属金物一式		本締錠、自動開閉装置 (エンジン内蔵)、電気錠		クレセント、AP、アルミ水切、ステンレス網戸、附属金物一式			
備考	アルミ製額縁		アルミ製額縁		アルミ製額縁		アルミ製枠、衝突防止シール		アルミ製枠、衝突防止シール		木製枠EP-C塗装、緩衝ゴム付仕様			
共通事項	OSM: サムターン、SD: シリンダー、DC: ドアチェック、AP: アンクルピース、AG: アルミガラリ、RH: ラバトリーヒンジを示す。 ○網戸はステンレス製とする。 ○アルミガラリの開口率は35%とし、外部に面する建具はステンレス防虫網付とする。 ○外部廻り建具は全て結露受設置のこと (排水パイプ又は排水孔)。				○外部アルミ水切両端部の小口塞ぎプレートは外壁防汚を考慮し、立上高を15mm以上とすること。 ○扉の額、小口部分は扉と同材又は同色とする。 ○出入口と腰窓の方立下につく水切端部には樹脂製コーナーガードを取り付けること。 ○枠・額縁等のチリは原則として10mmとする。 ○扉枠にはクッション用戸当りゴム3ヶ所取り付ける。				○サッシのトロ詰めモルタルは無塵砂を使用すること。 ○内部建具のガラス押え縁廻りのシール材はポリサルファイド2成分型とし、外部建具のガラス押え縁廻りのシール材はMS-2とする。 ○建具金物は、原則としてステンレス製とし、標準附属金物一式を取り付けること。 ○引き違い戸には指詰め防止ゴムを取り付ける。					

記号・型式	④ AD アルミ製 引違い窓	⑤ AD アルミ製 片開き戸 (防火設備)	① SD ①a SD 鋼製 親子開き戸	② SD 鋼製 親子開き戸 (特定防火設備)	③ SD 鋼製 両開き戸	④ SD 鋼製 親子開き戸 (特定防火設備)
図						
場所	2階 倉庫・リネン庫	2階 洗濯室	1階 通用口・ポンプ室	1階 危険物保管庫	1階 救助器具用倉庫・放水器具用倉庫・救急用倉庫	1階 車庫
数量	1	1	2	1	1	1
材質	アルミニウム	アルミニウム	スチールt1.6	スチールt1.6	スチールt1.6	スチールt1.6
仕上	ステンカラー	ステンカラー	SOP塗装	SOP塗装	SOP塗装	SOP塗装
見込	70	70	40	40	40	40
硝子	型板ガラスt4.0	網入型板ガラス t6.8	型板ガラス t4.0	型板ガラス t4.0	型板ガラス t4.0	型板ガラス t4.0
附属金物	クレセント、AP、アルミ水切、ステンレス網戸、附属金物一式	レバーハンドル錠 (SM・SD付)、T番、戸当り、DC 附属金物一式	レバーハンドル錠 (SM・SD付)、電気錠、T番、戸当り、DC、フランス落し、ステンレス杏摺t2.0、附属金物一式	レバーハンドル錠 (SM・SD付)、T番、戸当り、DC フランス落し、ステンレス杏摺t2.0、附属金物一式	レバーハンドル錠 (SM・SD付)、電気錠、T番、戸当り、DC、フランス落し、ステンレス杏摺t2.0、附属金物一式	レバーハンドル錠 (SM・SD付)、T番、戸当り、DC フランス落し、ステンレス杏摺t2.0、附属金物一式
備考	木製枠EP-G塗装	アルミ製枠	鋼製枠SOP塗装	鋼製枠SOP塗装 スチールガラリ (FD付)	鋼製枠SOP塗装、ガラリ	鋼製枠SOP塗装
記号・型式	④a SD 鋼製 親子開き戸	⑤ SD 鋼製 両開き戸 (特定防火設備)	⑥ SD 鋼製 片引きハンガー自動ドア	⑦ SD 鋼製 2枚引きハンガードア	⑧ SD 鋼製 片開き戸	⑩ SD 鋼製 両開き戸 (特定防火設備)
図						
場所	1階 救急備品庫	1階 出動準備室	1階 救急除染室、防火衣等洗浄洗濯室	1階 救助器具用倉庫・放水器具用倉庫・救急用倉庫	1階 リラックスルーム	2階 資機材置場
数量	1	2	2	1	1	1
材質	スチールt1.6	スチールt1.6	スチールt1.6	スチールt1.6	スチールt1.6	スチールt1.6
仕上	SOP塗装	SOP塗装	SOP塗装	SOP塗装	SOP塗装	SOP塗装
見込	40	40	40	40	40	40
硝子	型板ガラス t4.0	耐熱ガラス t8	型板ガラス t4.0	型板ガラス t4.0	FL t5.0	型板ガラス t4.0
附属金物	レバーハンドル錠 (SM・SD付)、T番、戸当り、DC フランス落し、ステンレス杏摺t2.0、附属金物一式	パニックバー、T番、戸当り、DC、フランス落し、ステンレス杏摺t2.0、附属金物一式	補助光電スイッチ、表示錠、フットスイッチ 附属金物一式	大型SUS引手、引き戸錠、底車、ステンレス杏摺t2.0、自閉式ハンガー装置、AP・付属金物一式	レバーハンドル、T番、戸当り、DC ステンレス杏摺t2.0、附属金物一式	レバーハンドル錠 (SM・SD付)、T番、戸当り、DC フランス落し、ステンレス杏摺t2.0、附属金物一式
備考	鋼製枠SOP塗装	鋼製枠SOP塗装 パニックドア	鋼製枠SOP塗装 パニックドア	鋼製枠SOP塗装	鋼製枠SOP塗装	鋼製枠SOP塗装
記号・型式	⑪ SD 鋼製 Fix窓付片開き戸	⑫ SD 鋼製 2連両開き戸	① LSD 軽量鋼製 Fix窓付親子開き戸	② LSD 軽量鋼製 両開き戸	③ LSD 軽量鋼製 親子開き戸	⑤ LSD 軽量鋼製 片開き戸
図						
場所	2階 屋外階段	2階 EPS	1階 大会議室	1階 会議室倉庫	1階 事務室	1階 受付室
数量	1	1	2	1	1	1
材質	スチールt1.6	スチールt1.6	電気亜鉛メッキ鋼板t1.6	電気亜鉛メッキ鋼板t1.6	電気亜鉛メッキ鋼板t1.6	電気亜鉛メッキ鋼板t1.6
仕上	SOP塗装	SOP塗装	電気亜鉛メッキ鋼板t0.6焼付塗装	電気亜鉛メッキ鋼板t0.6焼付塗装	電気亜鉛メッキ鋼板t0.6焼付塗装	電気亜鉛メッキ鋼板t0.6焼付塗装
見込	40	40	40	40	40	40
硝子	型板ガラス t4.0	型板ガラス t4.0	FL t5.0	FL t5.0	FL t5.0	FL t5.0
附属金物	レバーハンドル錠 (SM・SD付)、T番、戸当り、DC ステンレス杏摺t2.0、附属金物一式	ケースハンドル、T番、フランス落し、附属金物一式	レバーハンドル錠 (SM・SD付)、T番、戸当り、DC フランス落し、ステンレス杏摺t2.0、附属金物一式	レバーハンドル錠 (SM・SD付)、T番、戸当り、DC フランス落し、ステンレス杏摺t2.0、附属金物一式	レバーハンドル錠 (SM・SD付)、T番、戸当り、DC フランス落し、ステンレス杏摺t2.0、附属金物一式	レバーハンドル錠 (SM・SD付)、T番、戸当り、DC ステンレス杏摺t2.0、附属金物一式
備考	鋼製枠SOP塗装、アルミガラリ	鋼製枠SOP塗装	鋼製枠SOP塗装	鋼製枠SOP塗装、アルミガラリ	鋼製枠SOP塗装、衝突防止シール	鋼製枠SOP塗装
共通事項	OSM：サムターン、SD：シリンダー、DC：ドアチェック、AP：アングルピース、 AG：アルミガラリ、RH：ラバトリーヒンジを示す。 ○網戸はステンレス製とする。 ○アルミガラリの開口率は35%とし、外部に面する建具はステンレス防虫網付とする。 ○外部廻り建具は全て結露受設置のこと (排水パイプ又は排水孔)。		○外部アルミ水切両端部の小口歪みプレートは外壁防汚を考慮し、立上高を15mm以上とすること。 ○扉の鎖、小口部分は扉と同材又は同色とする。 ○出入口と腰窓の方立下につく水切端部には樹脂製コーナーガードを取り付けること。 ○枠・鎖等のチリは原則として10mmとする。 ○扉枠にはクッション用戸当りゴム3ヶ所取り付ける。		○サッシのトリョ詰めモルタルは無塵砂を使用すること。 ○内部建具のガラス押え縁廻りのシール材はポリサルファイド2成分型とし、 外部建具のガラス押え縁廻りのシール材はMS-2とする。 ○建具金物は、原則としてステンレス製とし、標準附属金物一式を取り付けること。 ○引違い戸には指詰め防止ゴムを取り付ける。	











記号・型式	⑥ LSD 軽量鋼製 親子開き戸		⑦ LSD 軽量鋼製 片開き戸		⑧ LSD 軽量鋼製 片開き戸		⑨ LSD 軽量鋼製 2連動扉内蔵片引き込みハンガード		⑩ LSD 軽量鋼製 両開き戸		⑪ LSD 軽量鋼製 両開き戸		⑫ LSD 軽量鋼製 片引き込みハンガード		
図															
場所	数量	1階 通信機室 1		1階 防火相談室、署長室、事務室 3		1階 男子便所・女子便所 2		1階 多目的便所 1		1階 SK 1		1階 収納 1		1階 書庫 1	
材質	仕上	電気亜鉛メッキ鋼板t1.6	電気亜鉛メッキ鋼板t0.6焼付塗装	電気亜鉛メッキ鋼板t1.6	電気亜鉛メッキ鋼板t0.6焼付塗装	電気亜鉛メッキ鋼板t1.6	電気亜鉛メッキ鋼板t0.6焼付塗装	電気亜鉛メッキ鋼板t1.6	電気亜鉛メッキ鋼板t0.6焼付塗装	電気亜鉛メッキ鋼板t1.6	電気亜鉛メッキ鋼板t0.6焼付塗装	電気亜鉛メッキ鋼板t1.6	電気亜鉛メッキ鋼板t0.6焼付塗装	電気亜鉛メッキ鋼板t1.6	電気亜鉛メッキ鋼板t0.6焼付塗装
見込	硝子	40		40		40		40		40		40		40	
附属金物	レバーハンドル錠(SM・SD付)、T番、戸当り、DC フランス落し、ステンレス沓摺t2.0、附属金物一式		レバーハンドル錠(SM・SD付)、T番、戸当り、DC ステンレス沓摺t2.0、附属金物一式		レバーハンドル、T番、戸当り、DC ステンレス沓摺t2.0、附属金物一式		大型SUS引手、自閉式ハンガー装置、戸当り、SD、SM、表示錠、ステンレス沓摺t2.0、附属金物一式		ケースハンドル、T番、附属金物一式		ケースハンドル、T番、附属金物一式		大型SUS引手、自閉式ハンガー装置、戸当り、SD、SM、ステンレス沓摺t2.0、附属金物一式		
備考	鋼製枠SOP塗装		鋼製枠SOP塗装		鋼製枠SOP塗装、アルミガラリ		鋼製枠SOP塗装、アルミガラリ		鋼製枠SOP塗装		鋼製枠SOP塗装		鋼製枠SOP塗装、アルミガラリ		
記号・型式	⑬ LSD 軽量鋼製 片引き戸		⑭ LSD 軽量鋼製 2枚引き戸		⑮ LSD 軽量鋼製 片引きハンガード		⑯ LSD 軽量鋼製 親子開き戸		⑰ LSD 軽量鋼製 片開き戸		⑱ LSD 軽量鋼製 親子開き戸		⑲ LSD 軽量鋼製 片開き戸		
図															
場所	数量	1階 便所 1		1階 出勤準備室 2		1階 乾燥室 1		1階 物品庫・多目的倉庫 1		2階 倉庫 1		2階 トレーニング室 1		2階 男子便所 1	
材質	仕上	電気亜鉛メッキ鋼板t1.6	電気亜鉛メッキ鋼板t0.6焼付塗装	電気亜鉛メッキ鋼板t1.6	電気亜鉛メッキ鋼板t0.6焼付塗装	電気亜鉛メッキ鋼板t1.6	電気亜鉛メッキ鋼板t0.6焼付塗装	電気亜鉛メッキ鋼板t1.6	電気亜鉛メッキ鋼板t0.6焼付塗装	電気亜鉛メッキ鋼板t1.6	電気亜鉛メッキ鋼板t0.6焼付塗装	電気亜鉛メッキ鋼板t1.6	電気亜鉛メッキ鋼板t0.6焼付塗装	電気亜鉛メッキ鋼板t1.6	電気亜鉛メッキ鋼板t0.6焼付塗装
見込	硝子	40		40		40		40		40		40		40	
附属金物	大型SUS引手、戸当り、SD、SM、ステンレス沓摺t2.0、附属金物一式		大型SUS引手、引き戸錠、底車、SD、SM、AP、SUS沓摺レールt1.5、付属金物一式		大型SUS引手、自閉式ハンガー装置、戸当り、SD、SM、ステンレス沓摺t2.0、附属金物一式		レバーハンドル錠(SM・SD付)、T番、戸当り、DC フランス落し、ステンレス沓摺t2.0、附属金物一式		レバーハンドル錠(SM・SD付)、T番、戸当り、DC フランス落し、ステンレス沓摺t2.0、附属金物一式		レバーハンドル錠(SM・SD付)、T番、戸当り、DC フランス落し、ステンレス沓摺t2.0、附属金物一式		レバーハンドル錠(SM・SD付)、T番、戸当り、DC ステンレス沓摺t2.0、附属金物一式		
備考	鋼製枠SOP塗装		鋼製枠SOP塗装		鋼製枠SOP塗装		鋼製枠SOP塗装、アルミガラリ		鋼製枠SOP塗装、アルミガラリ		鋼製枠SOP塗装		鋼製枠SOP塗装、アルミガラリ		
記号・型式	⑳ LSD 軽量鋼製 片引き込みハンガード		㉑ LSD 軽量鋼製 片開き戸		㉒ LSD 軽量鋼製 両開き戸		㉓ LSD 軽量鋼製 片開き戸		㉔ LSD 軽量鋼製 引き違い戸		㉕ LSD 軽量鋼製 片開き戸		㉖ LSD 軽量鋼製 片引き戸		
図															
場所	数量	2階 仮眠室 9		2階 倉庫・リネン庫 1		2階 収納 1		2階 洗濯室 1		2階 備蓄庫 1		2階 用具庫 1		2階 食堂・厨房 1	
材質	仕上	電気亜鉛メッキ鋼板t1.6	電気亜鉛メッキ鋼板t0.6焼付塗装	電気亜鉛メッキ鋼板t1.6	電気亜鉛メッキ鋼板t0.6焼付塗装	電気亜鉛メッキ鋼板t1.6	電気亜鉛メッキ鋼板t0.6焼付塗装	電気亜鉛メッキ鋼板t1.6	電気亜鉛メッキ鋼板t0.6焼付塗装	電気亜鉛メッキ鋼板t1.6	電気亜鉛メッキ鋼板t0.6焼付塗装	電気亜鉛メッキ鋼板t1.6	電気亜鉛メッキ鋼板t0.6焼付塗装	電気亜鉛メッキ鋼板t1.6	電気亜鉛メッキ鋼板t0.6焼付塗装
見込	硝子	40		40		40		40		40		40		40	
附属金物	大型SUS引手、戸当り、SD、SM、ステンレス沓摺t2.0、自閉式ハンガー装置、附属金物一式		レバーハンドル錠(SM・SD付)、T番、戸当り、DC ステンレス沓摺t2.0、附属金物一式		ケースハンドル、T番、附属金物一式		レバーハンドル錠(SM・SD付)、T番、戸当り、DC ステンレス沓摺t2.0、附属金物一式		SUS引手、戸当り、ステンレス沓摺t2.0、附属金物一式		ケースハンドル、T番、附属金物一式		大型SUS引手、自閉式ハンガー装置、戸当り、SD、SM、ストッパー付、ステンレス沓摺t2.0、附属金物一式		
備考	鋼製枠SOP塗装		鋼製枠SOP塗装、アルミガラリ		鋼製枠SOP塗装		鋼製枠SOP塗装、アルミガラリ		鋼製枠SOP塗装、アルミガラリ		鋼製枠SOP塗装		鋼製枠SOP塗装		
共通事項	OSM：サムターン、SD：シリンダー、DC：ドアチェック、AP：アングルピース、AG：アルミガラリ、RH：ラバトリーヒンジを示す。 ○網戸はステンレス製とする。 ○アルミガラリの開口率は35%とし、外部に面する建具はステンレス防虫網付とする。 ○外部廻り建具は全て結露受設置のこと（排水パイプ又は排水孔）。					○外部アルミ水切両端部の小口塞ぎプレートは外壁防汚を考慮し、立上高を15mm以上とすること。 ○扉の額、小口部分は扉と同材又は同色とする。 ○出入口と腰窓の方立下につく水切端部には樹脂製コーナーガードを取り付けること。 ○枠・額縁等のチリは原則として10mmとする。 ○扉枠にはクッション用戸当りゴム3ヶ所取り付ける。					○サッシのトロ詰めモルタルは無塵砂を使用すること。 ○内部建具のガラス押え縁廻りのシール材はポリサルファイド2成分型とし、外部建具のガラス押え縁廻りのシール材はMS-2とする。 ○建具金物は、原則としてステンレス製とし、標準附属金物一式を取り付けること。 ○引き違い戸には指詰め防止ゴムを取り付ける。				








記号・型式	①WD 木製 4枚引きフラッシュ戸		②WD 木製 引違い戸		③WD 木製 両開き戸		④WD 木製 片開き戸		①SP 鋼製 パネル枠		①SF 鋼製 三方枠		②SF 鋼製 三方枠		
図															
場所	数量	2階 休憩室・待機室 1		2階 押入 2		2階 収納(仮眠室) 9		2階 脱衣室 3		2階バルコニー・屋上室外機置場 ほと小屋 3		1階 給湯室 1		2階 洗面コーナー 1	
材質	仕上	木製+シナ合板	ビニルクロス貼	木製+シナ合板	ビニルクロス貼	ペーパーコア	メラミン化粧合板	ペーパーコア	メラミン化粧合板	PL-1.6	焼付塗装(枠:DP)	FB-6	SOP塗装	FB-6	SOP塗装
見込	硝子	36	---	36	---	36	---	36	型板ガラスt4.0	80	---	110	---	266	---
附属金物	彫込引手、敷居スベリ		アルミフラッターレール、木製引手、戸車、アルミ製鴨居レール		レバーハンドル錠、丁番、戸当り、附属金物一式		レバーハンドル錠、丁番、戸当り、ステンレス巻摺t2.0、表示錠、附属金物一式		スチールパネルt1.6(補強アングルL=20×20×1.6) 附属金物一式						
備考	木製枠110×25 CL塗装		木製枠110×25 CL塗装		木製枠110×25 EP-G塗装		木製枠122×25 EP-G塗装 木製ガラリ		補強アングルは設籍と調整のうえ、補強位置を決定のこと。						
記号・型式	①WF 木製 三方枠		②WF 木製 三方枠		①TB トイレブース		②TB トイレブース		③TB トイレブース		④TB トイレブース				
図															
場所	数量	2階 SW 1		2階 UB 2		1階 女子便所 1		1階 男子便所 1		1階 便所 1		2階 男子便所 1			
材質	仕上	桧	EP-G塗装	桧	EP-G塗装	パーティクルボードt9裏打ち 扉:ラワン合板t5.5裏打ち ペーパーコア	高圧メラミン樹脂化粧板	パーティクルボードt9裏打ち 扉:ラワン合板t5.5裏打ち ペーパーコア	高圧メラミン樹脂化粧板	パーティクルボードt9裏打ち 扉:ラワン合板t5.5裏打ち ペーパーコア	高圧メラミン樹脂化粧板	パーティクルボードt9裏打ち 扉:ラワン合板t5.5裏打ち ペーパーコア	高圧メラミン樹脂化粧板		
見込	硝子	122	---	122	---	40	---	40	---	40	---	40	---	---	
附属金物					表示錠、取手、戸当り(帽子掛タイプ) アルミ笠木、ステンレス幅木、附属金物一式		表示錠、取手、戸当り(帽子掛タイプ) アルミ笠木、ステンレス幅木、附属金物一式		表示錠、取手、戸当り(帽子掛タイプ) アルミ笠木、ステンレス幅木、附属金物一式		表示錠、取手、戸当り(帽子掛タイプ) アルミ笠木、ステンレス幅木、附属金物一式		表示錠、取手、戸当り(帽子掛タイプ) アルミ笠木、ステンレス幅木、附属金物一式		
備考					エッジ:アルミ押出型材、扉中心吊り、非常時外開きドア 小松ウォール工業株式会社 TB-TP同等品		エッジ:アルミ押出型材、扉中心吊り、非常時外開きドア 小松ウォール工業株式会社 TB-TP同等品		エッジ:アルミ押出型材、扉中心吊り、非常時外開きドア 小松ウォール工業株式会社 TB-TP同等品		エッジ:アルミ押出型材、扉中心吊り、非常時外開きドア 小松ウォール工業株式会社 TB-TP同等品		エッジ:アルミ押出型材、扉中心吊り、非常時外開きドア 小松ウォール工業株式会社 TB-TP同等品		
記号・型式	①SS 鋼製 重量シャッター		②SS 鋼製 電動オーバースライダー		③SS 鋼製 電動オーバースライダー										
図															
場所	数量	1階 車庫 1		1階 車庫 2		1階 車庫 1									
材質	仕上	スチールt1.2	焼付塗装	塗装溶融垂鉛メッキ鋼板 t0.8		熱硬化性ポリエステル樹脂 2コート2ペーク		塗装溶融垂鉛メッキ鋼板 t0.8		熱硬化性ポリエステル樹脂 2コート2ペーク					
見込	硝子	60	---	45		アルミ0.6t		45		アルミ0.6t					
附属金物	電動巻上げ装置、シャッターBOX、電気錠 障害物感知装置センサー、セルフブレーキ、附属金物一式		障害物感知装置、電気錠、附属金物一式		障害物感知装置、電気錠、附属金物一式										
備考			取付ブラケット、リモコン、耐風圧強度 有		取付ブラケット、リモコン、耐風圧強度 有										
共通事項	OSM:サムターン、SD:シリンダー、DC:ドアチェック、AP:アングルピース、 AG:アルミガラリ、RH:ラバトリーヒンジを示す。 ○網戸はステンレス製とする。 ○アルミガラリの開口率は35%とし、外部に面する建具はステンレス防虫網付とする。 ○外部廻り建具は全て結露受設置のこと(排水パイプ又は排水孔)。				○外部アルミ水切両端部の小口塞ぎプレートは外壁防汚を考慮し、立上高を15mm以上とすること。 ○扉の鎖、小口部分は扉と同材又は同色とする。 ○出入口と腰窓の方立下につく水切端部には樹脂製コーナーガードを取り付けること。 ○枠・巻線等のチリは原則として10mmとする。 ○扉枠にはクッション用戸当りゴム3ヶ所取り付ける。				○サッシのトリコ詰めモルタルは無塵砂を使用すること。 ○内部建具のガラス押え縁廻りのシール材はポリサルファイド2成分型とし、 外部建具のガラス押え縁廻りのシール材はMS-2とする。 ○建具金物は、原則としてステンレス製とし、標準附属金物一式を取り付けること。 ○引違い戸には指詰め防止ゴムを取り付ける。						

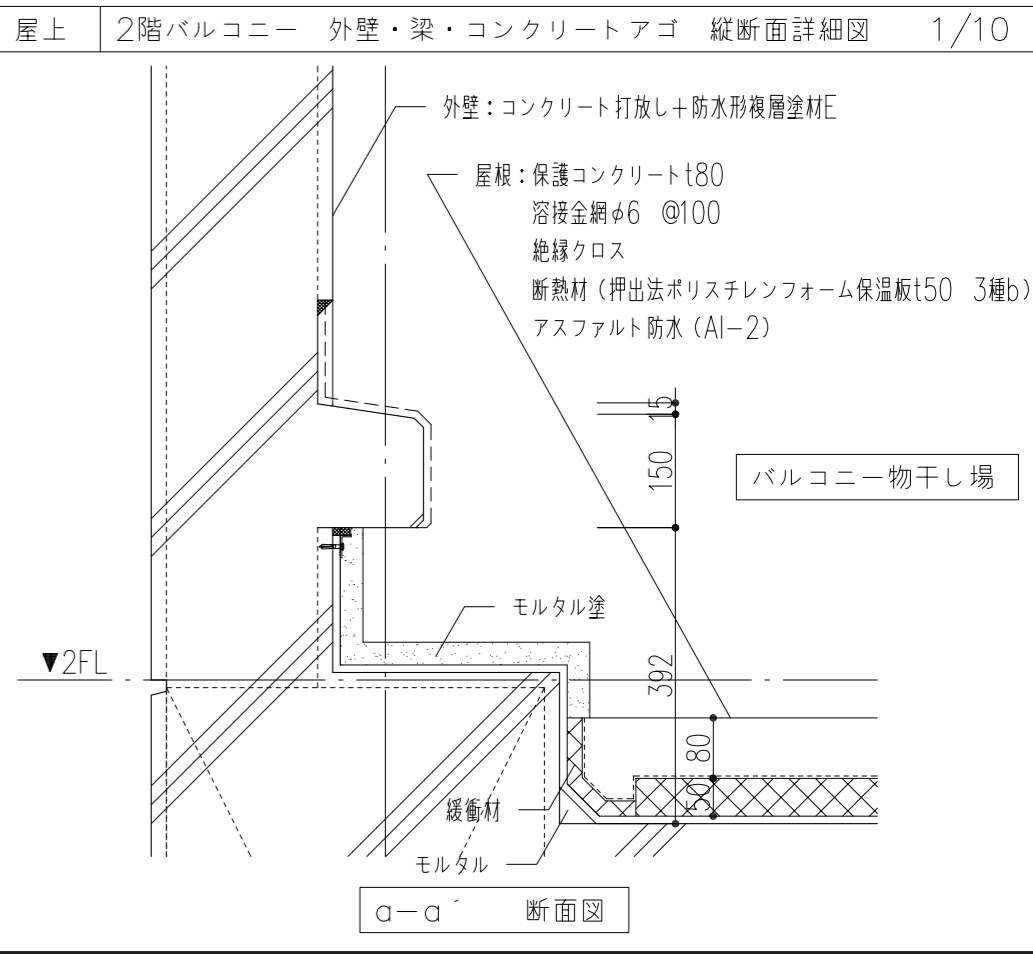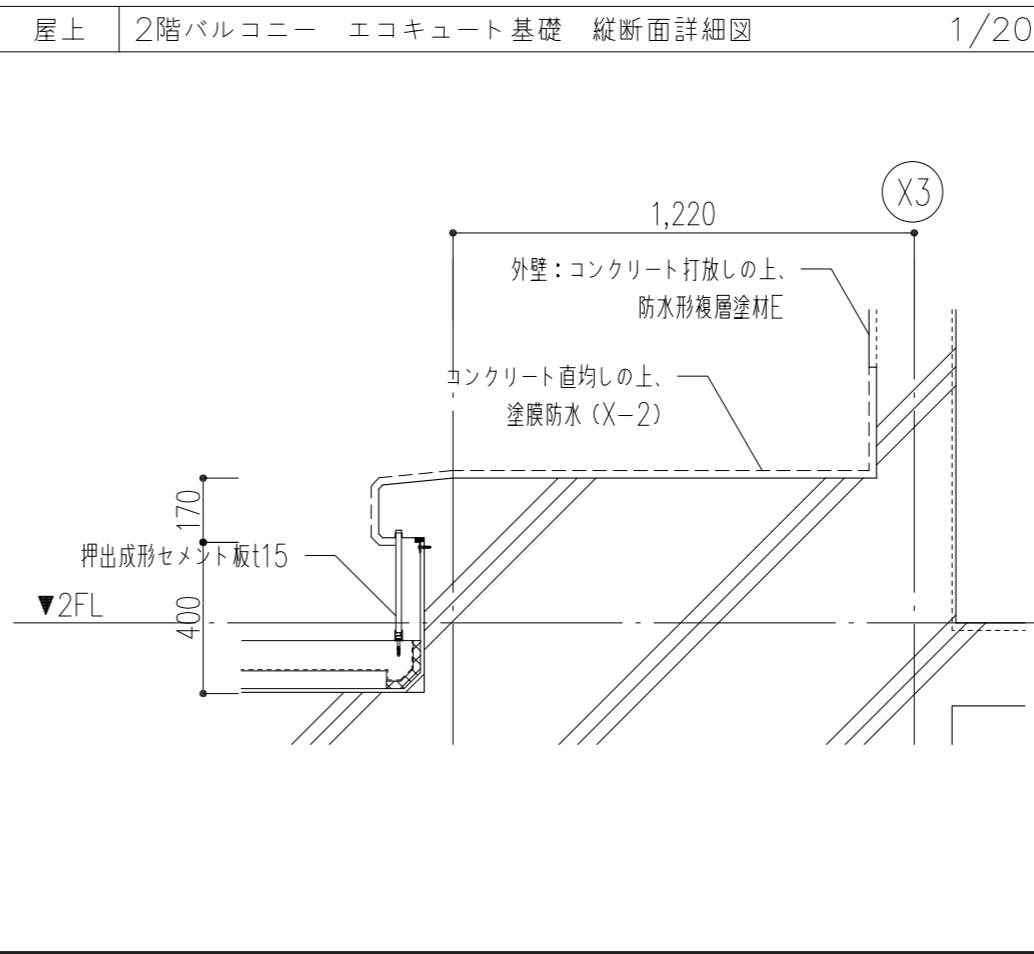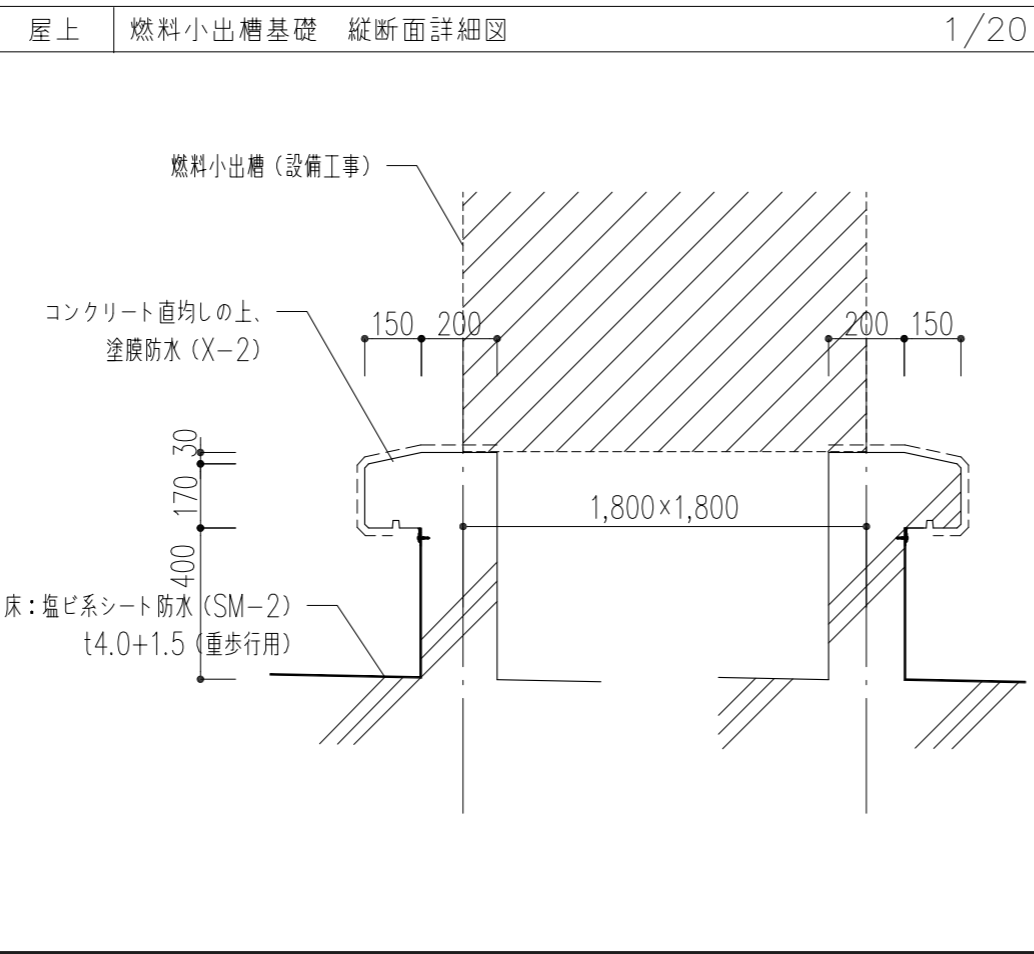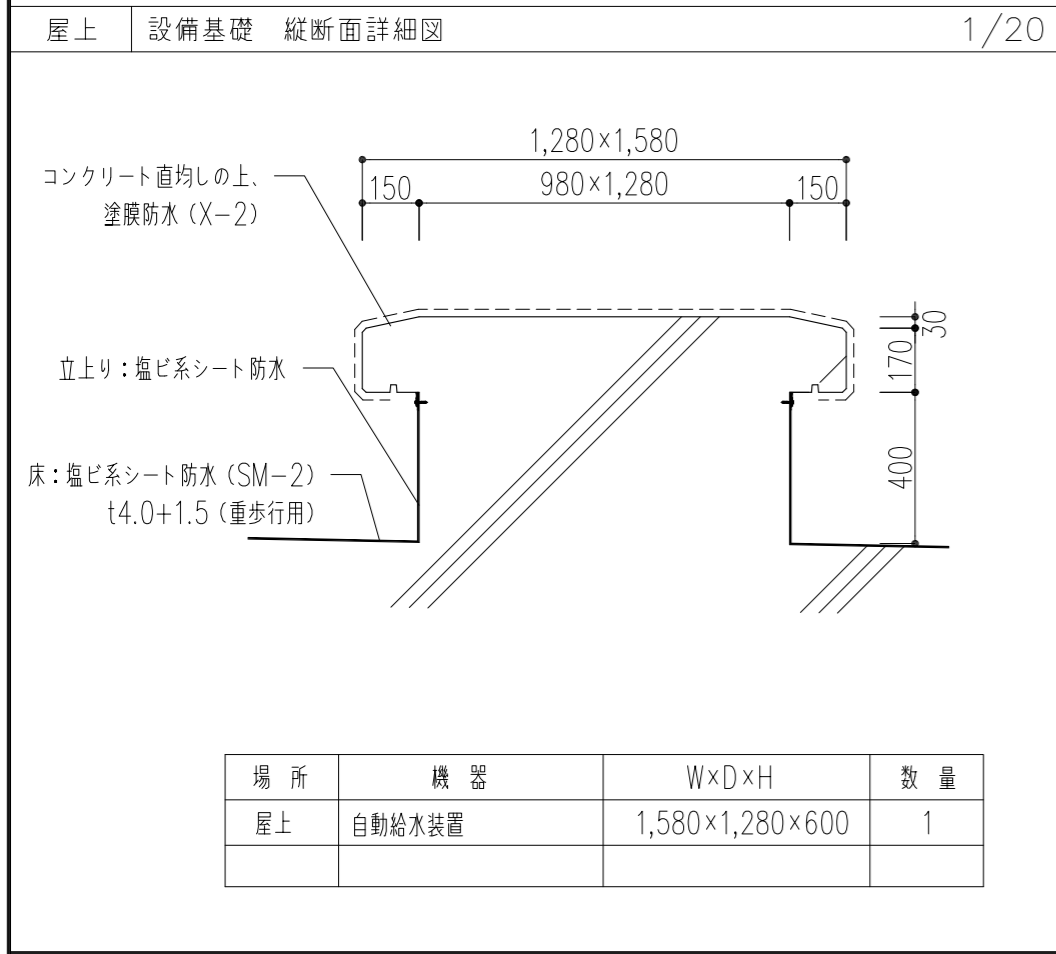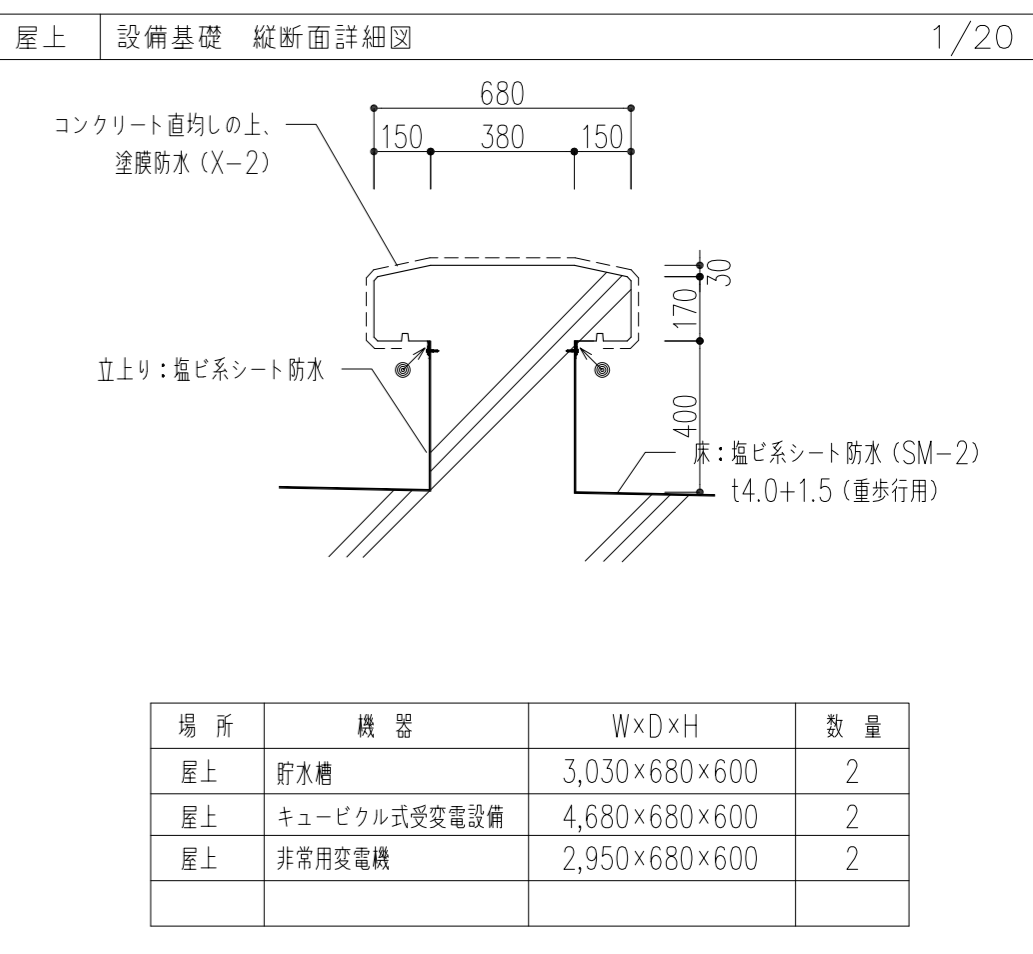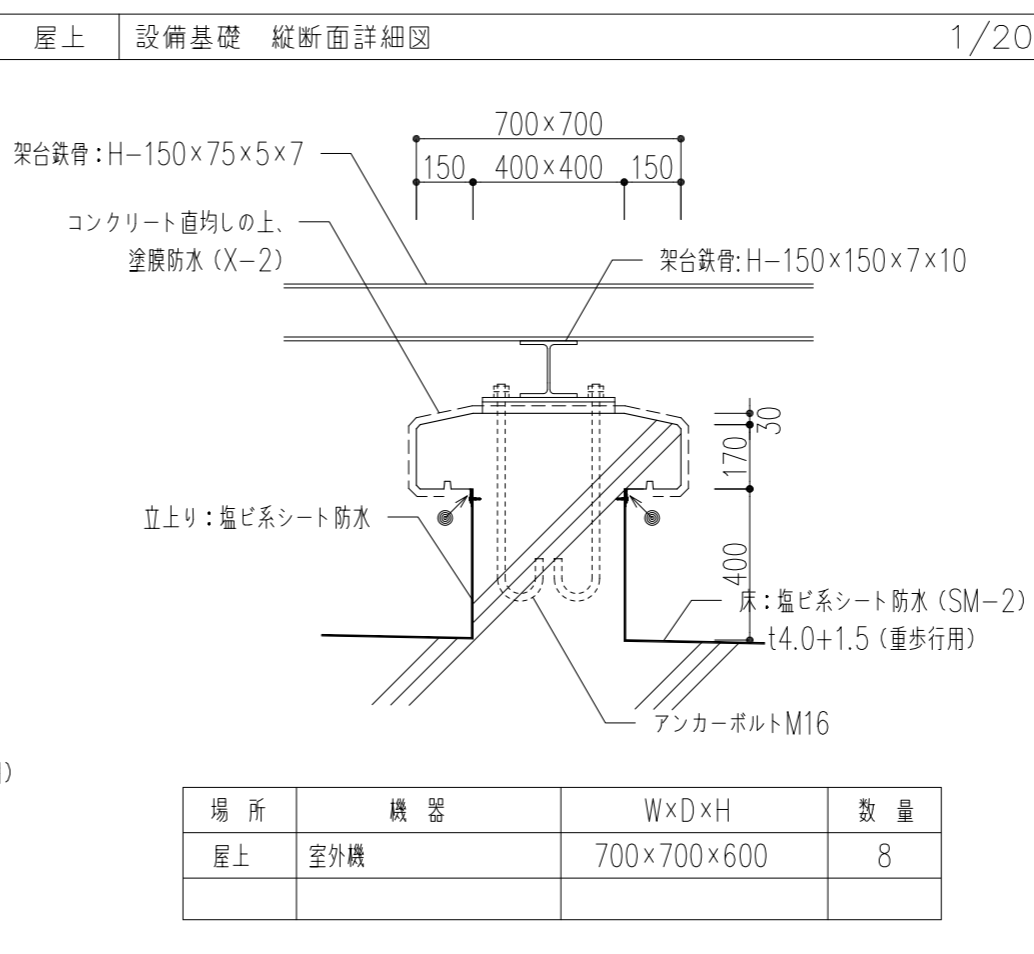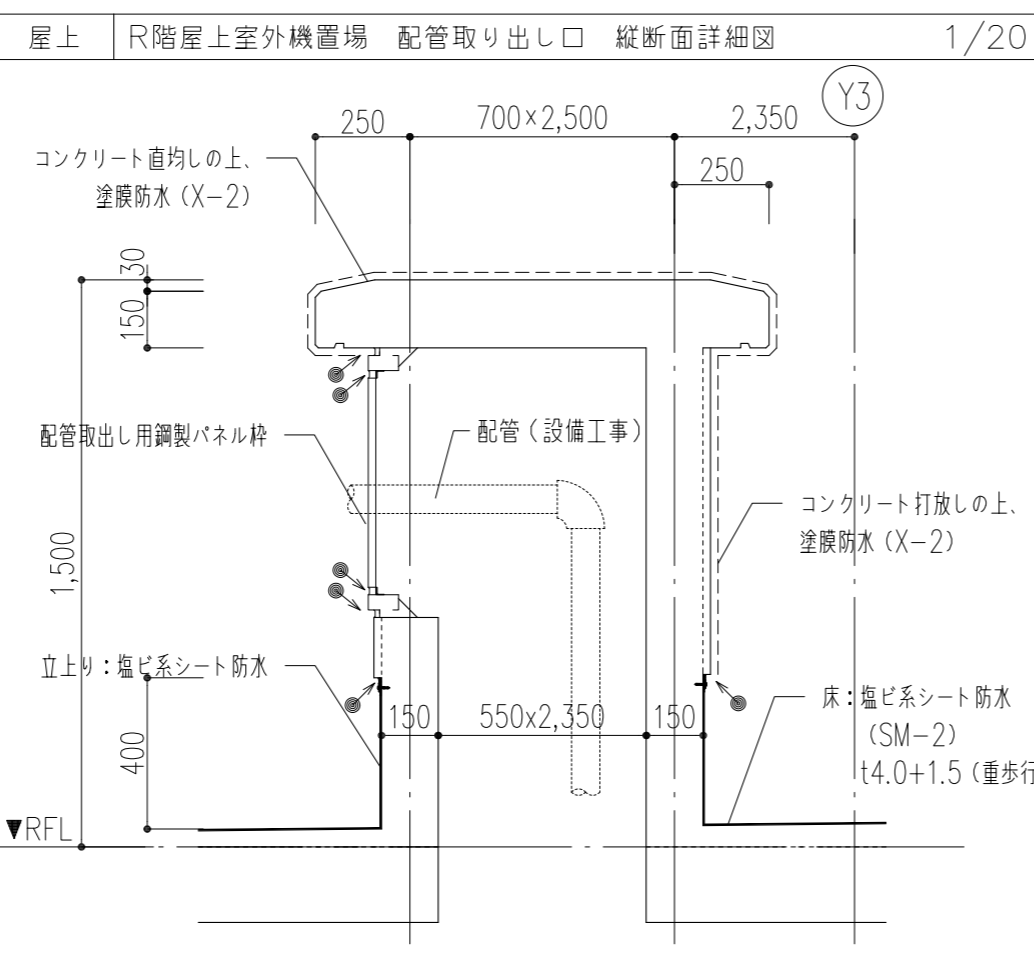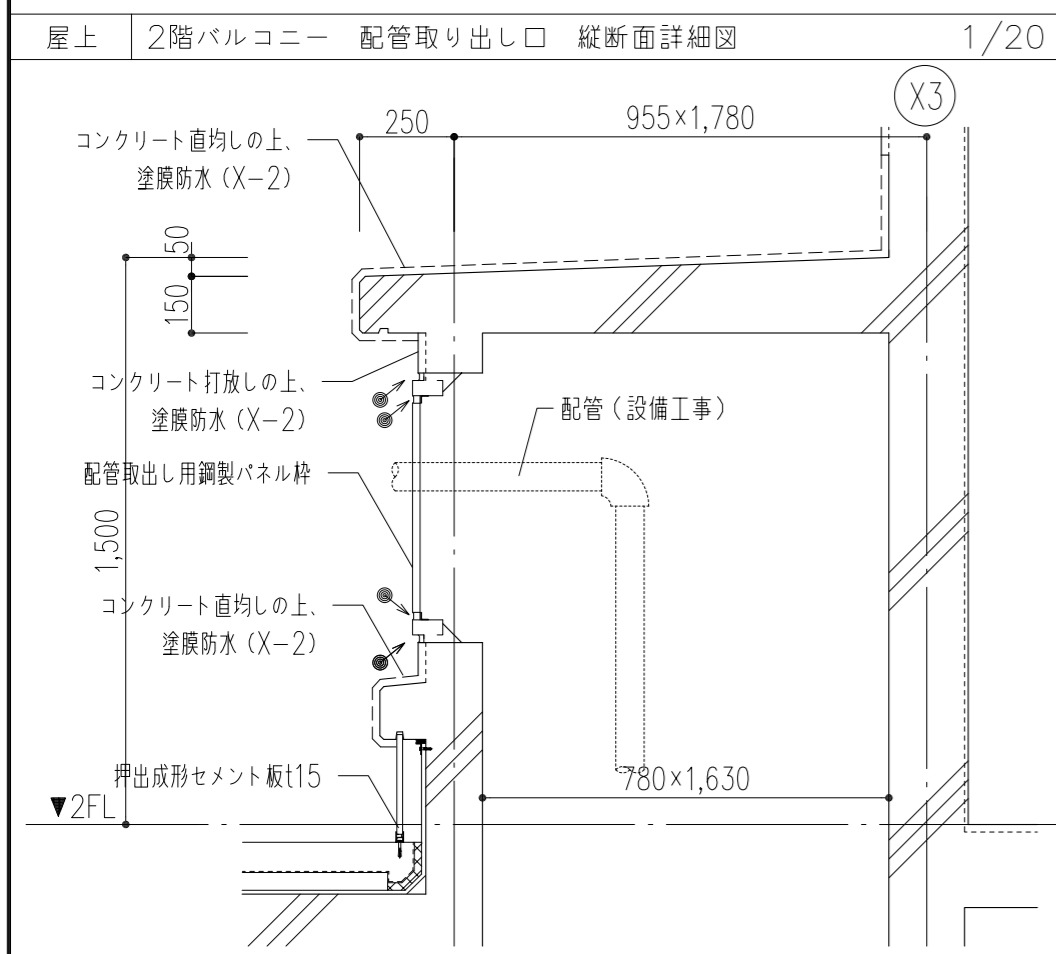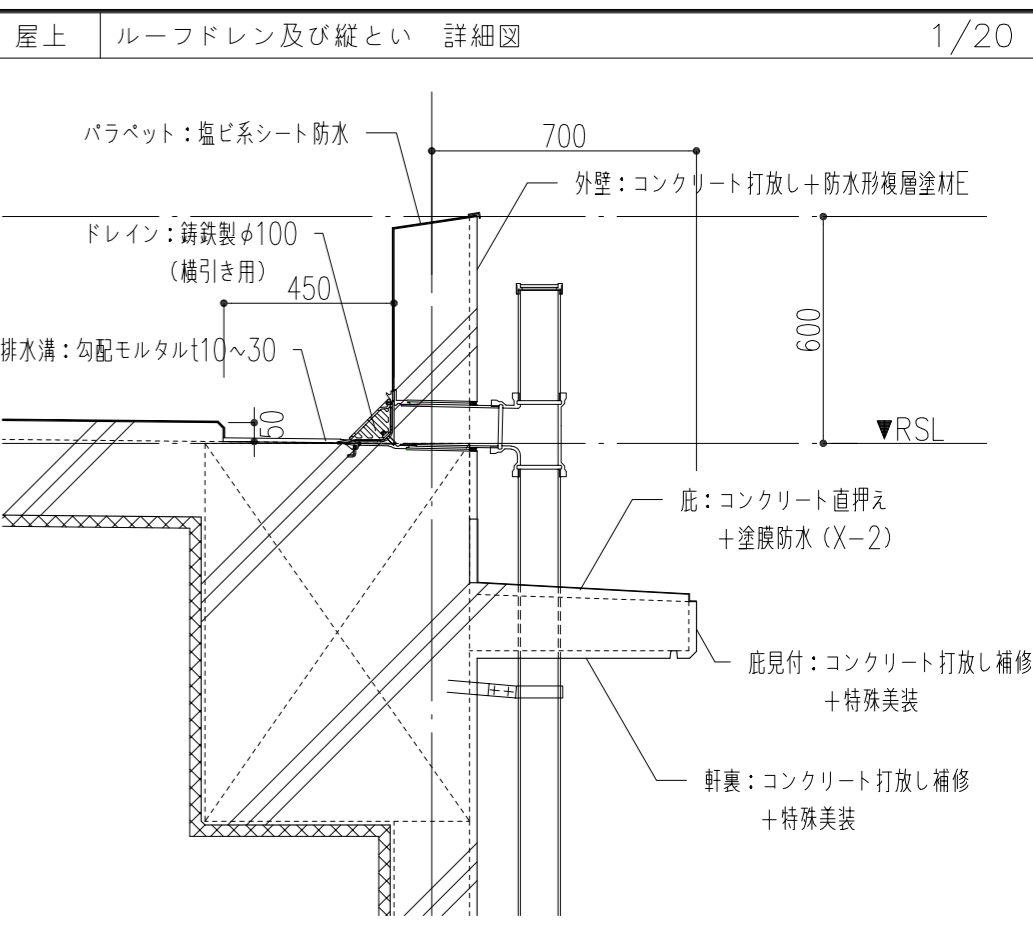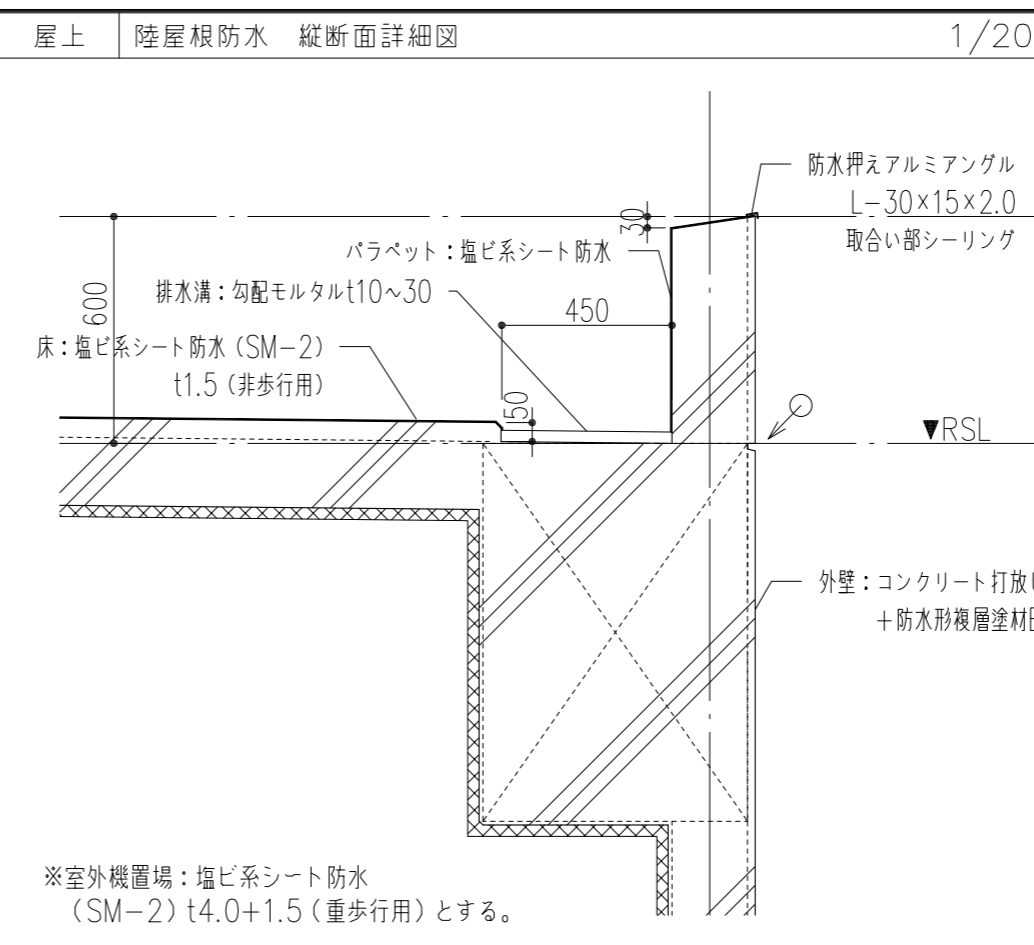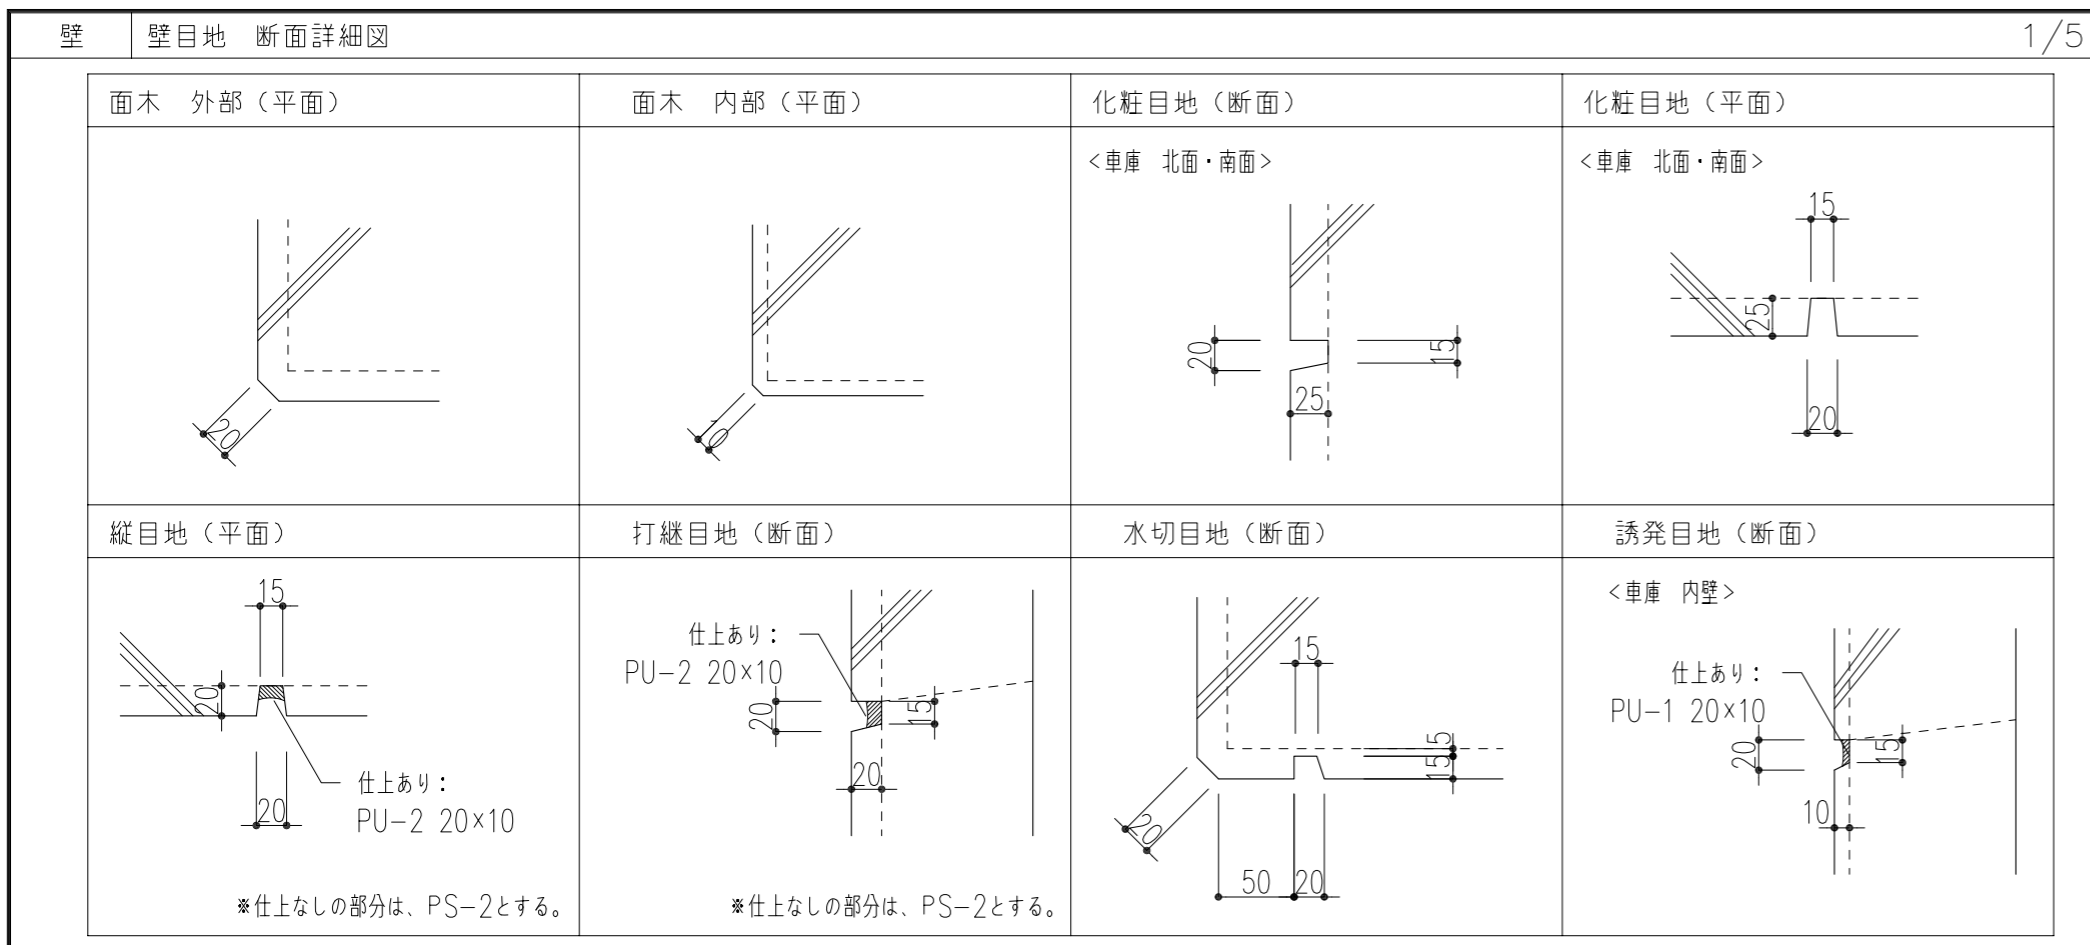

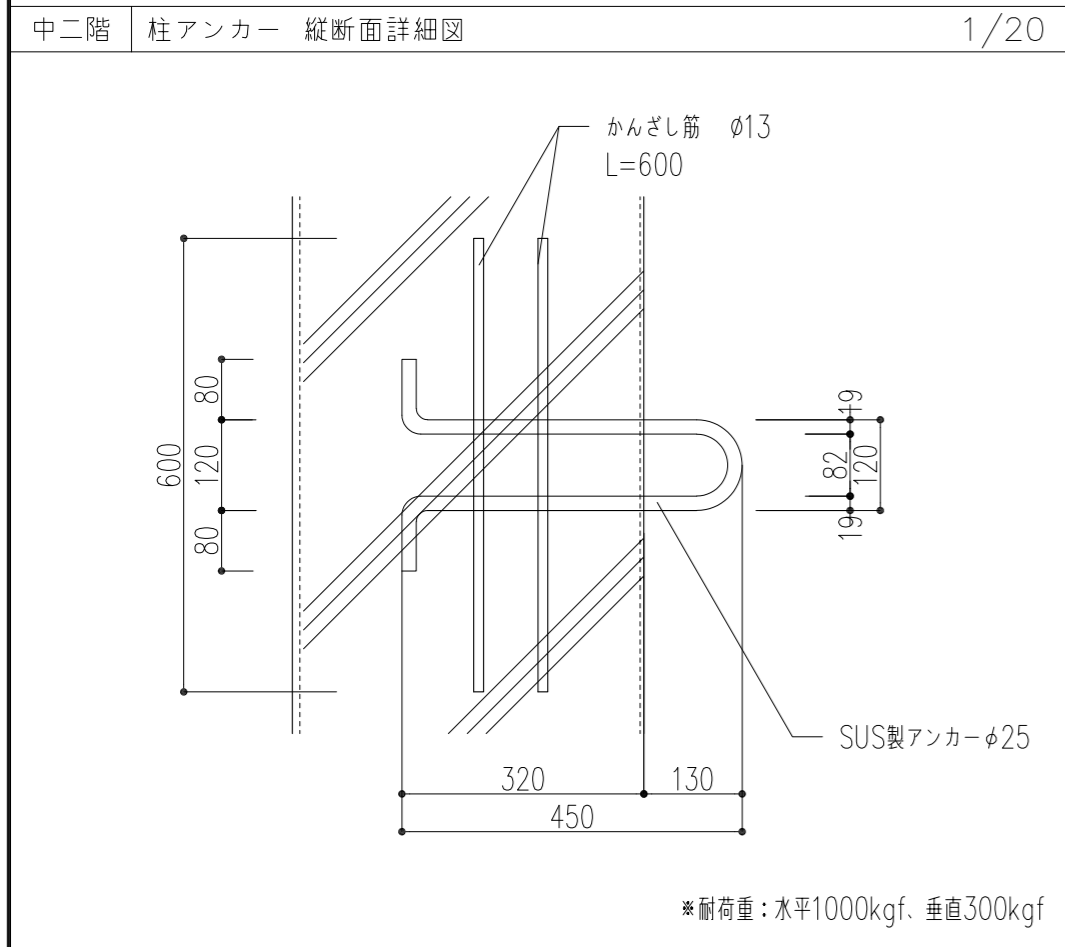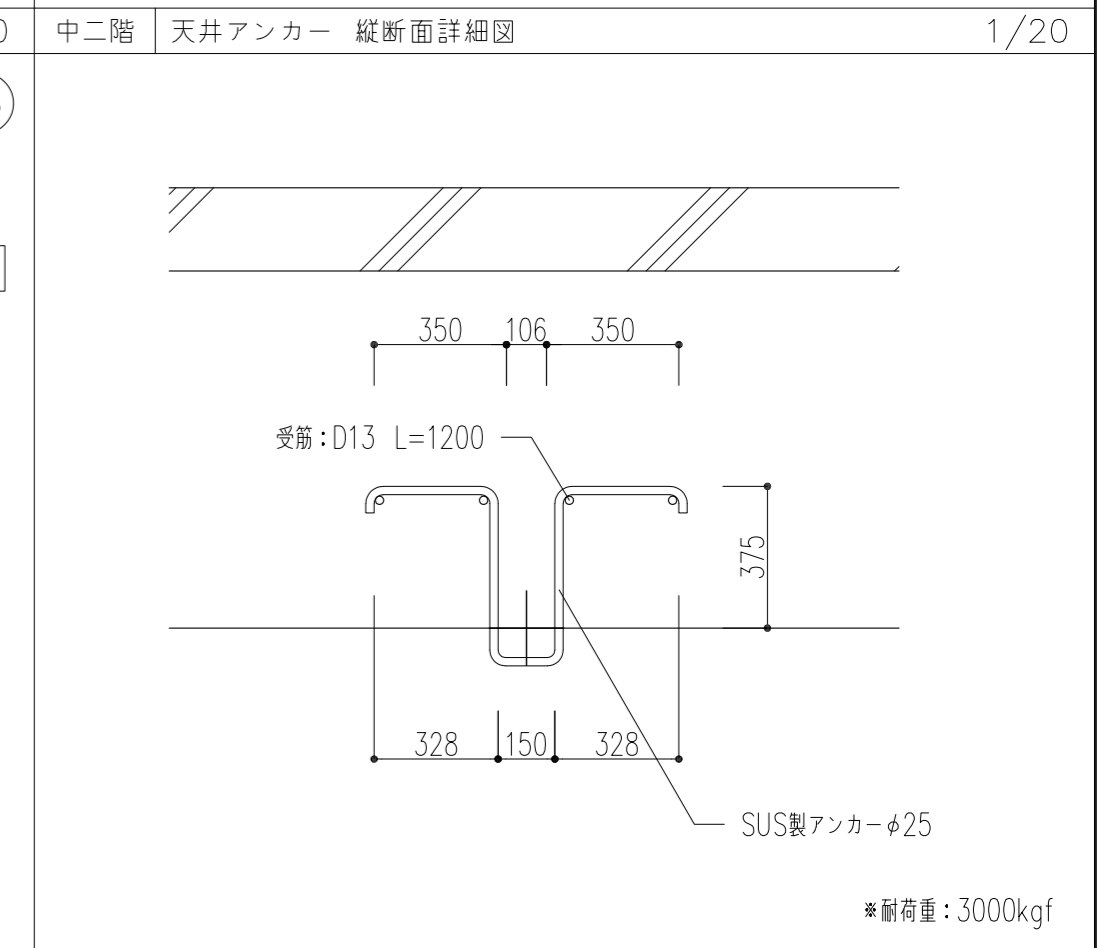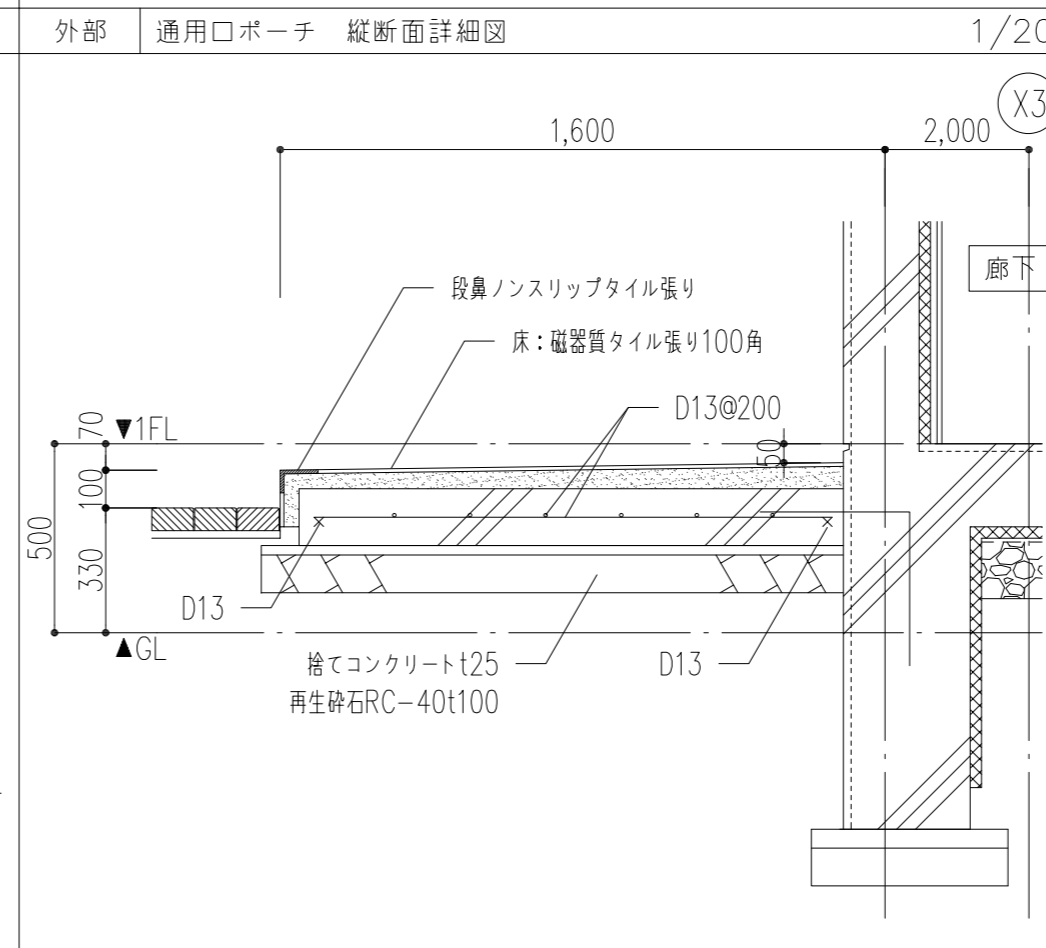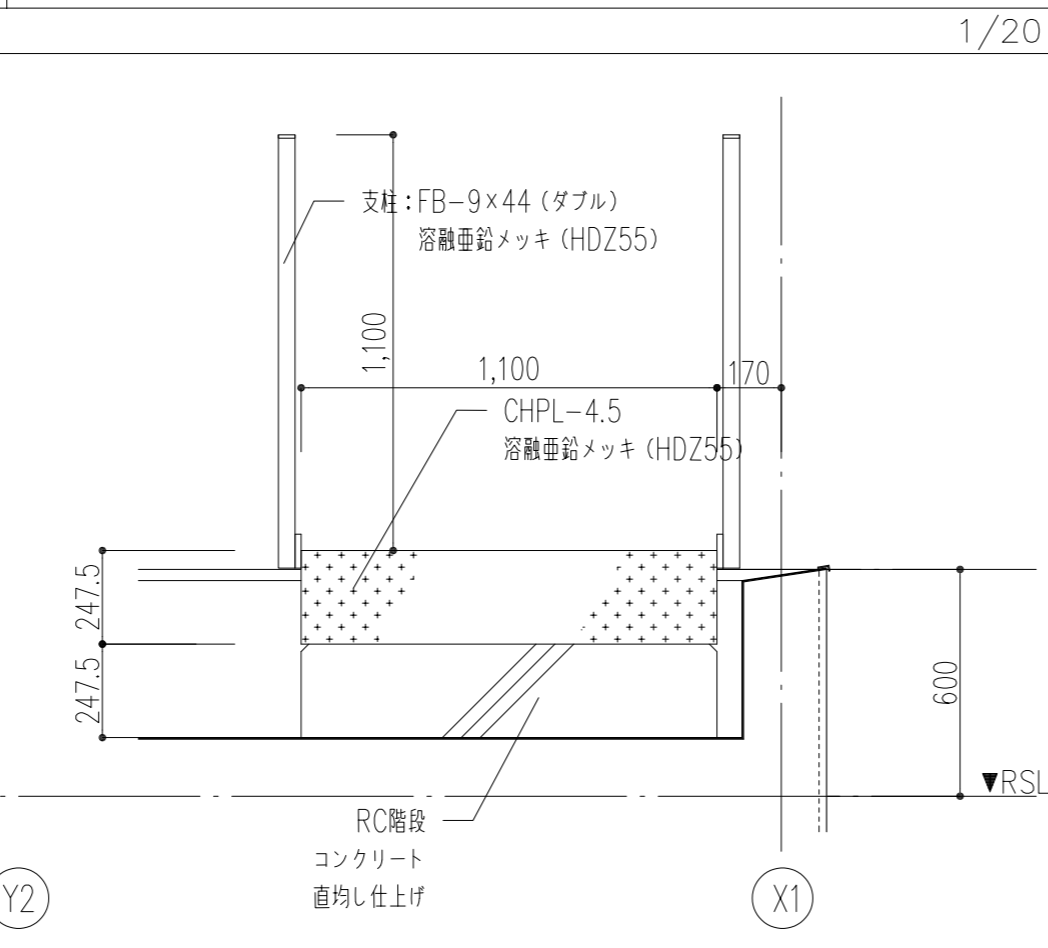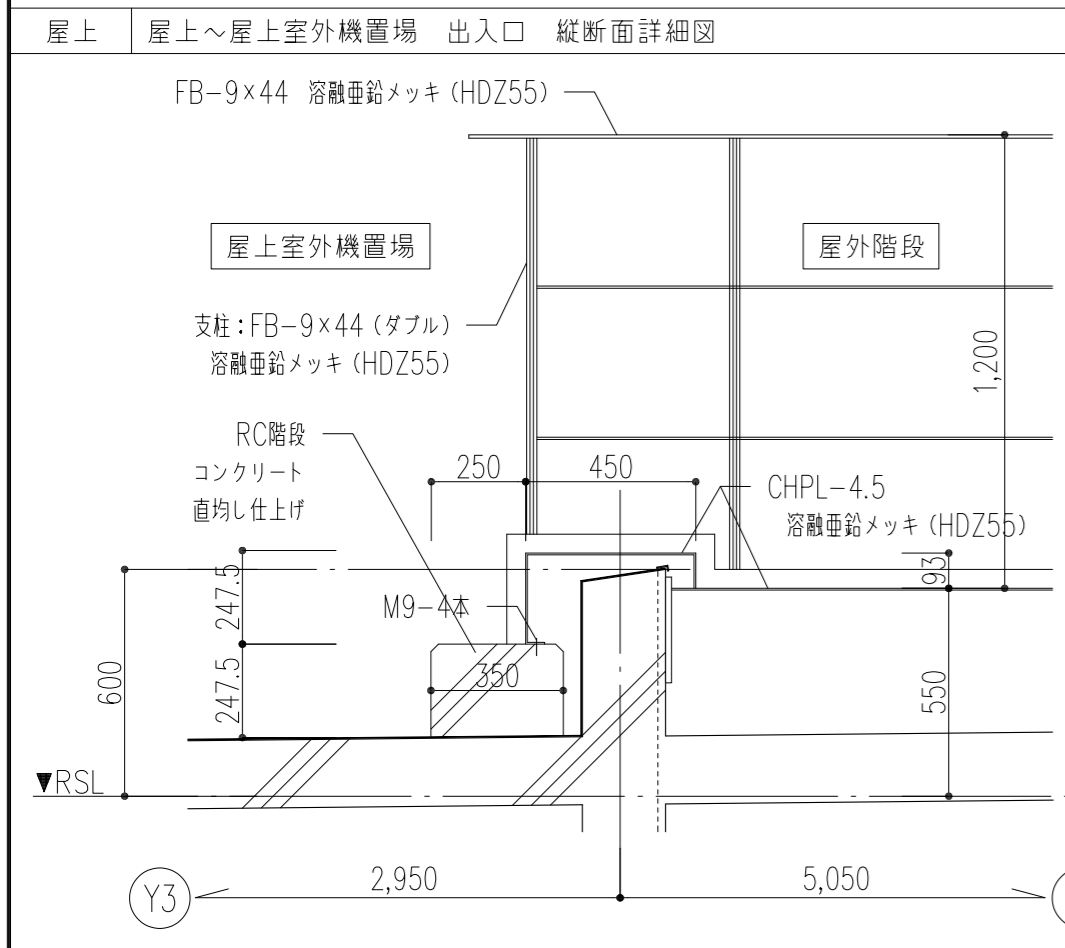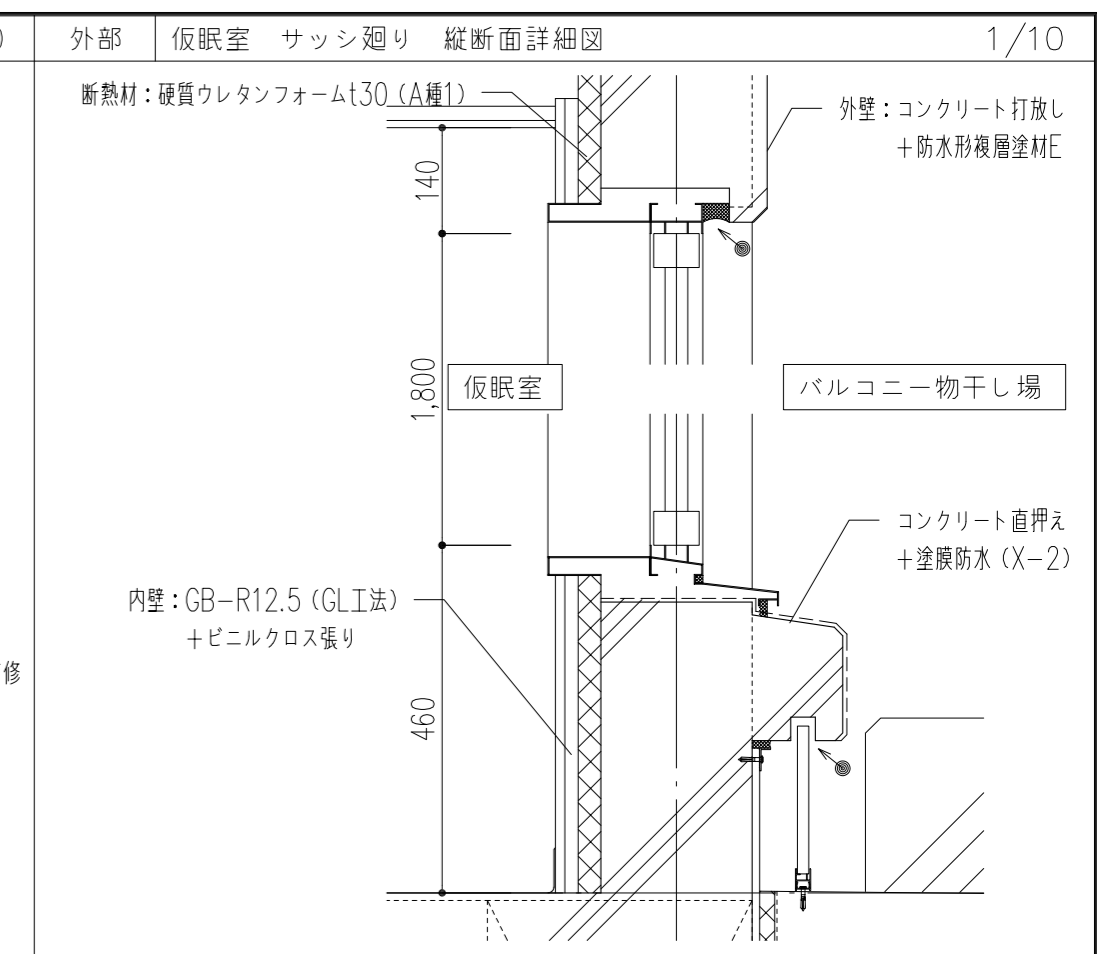
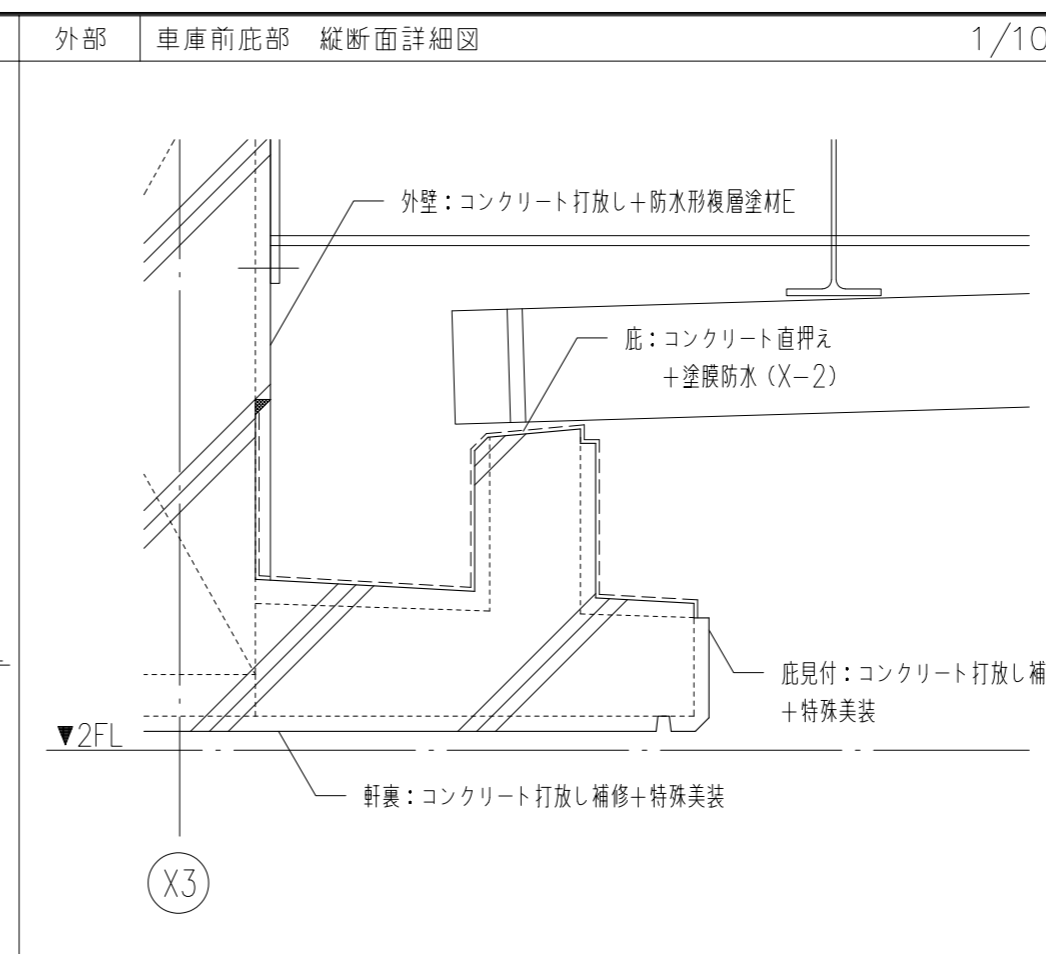
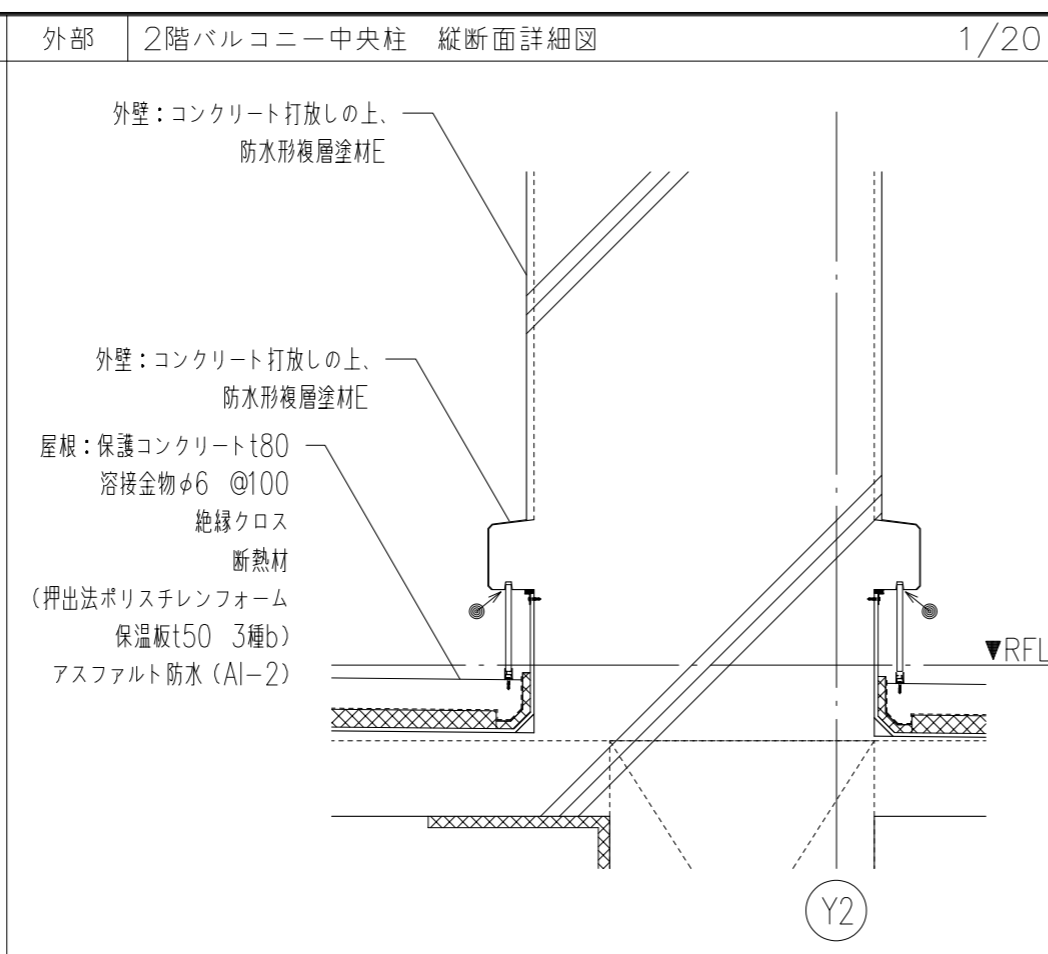
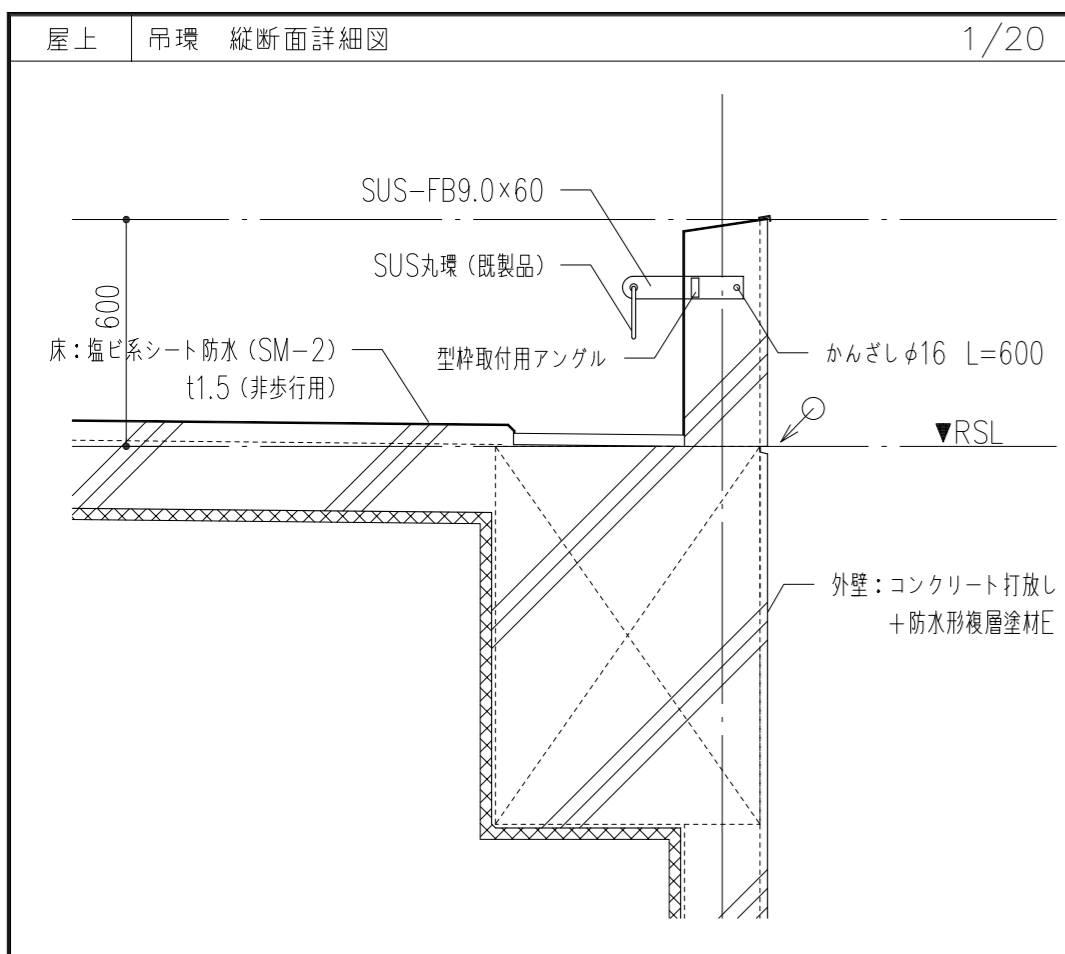











<p>特記事項</p> <p>←●:シーリング MS-2 (変成シリコン系)とし、特記無き場合は20×10とする。</p> <p>参考品番は全て同等品以上とする。</p>	<p>工事名称</p> <p>徳島中央広域連合西消防署新築工事</p>	<p>図面No.</p> <p>D / 02</p>	<p>工事種別</p> <p>建築</p>	<p>株式会社 阿波設計事務所 四国支店</p> <p>一級建築士事務所 徳島県知事登録 第41036号</p>	<p>管理建築士</p> <p>程野 祐介</p>	<p>設計No.</p> <p>—</p>
	<p>図面名称</p> <p>部分詳細図-2</p>	<p>縮尺</p> <p>A3 (1/30)</p> <p>A2 (1/20)</p>	<p>校閲</p>		<p>担当</p>	<p>製図</p>

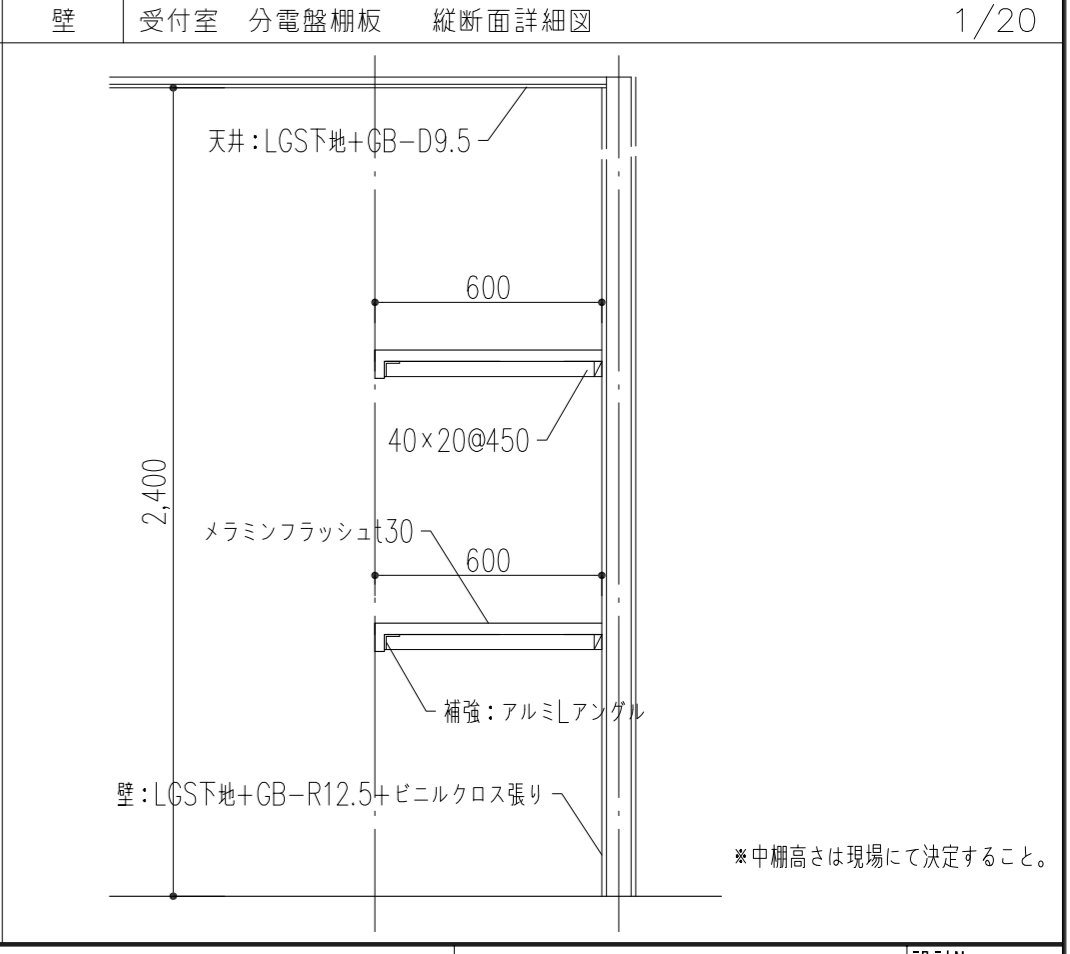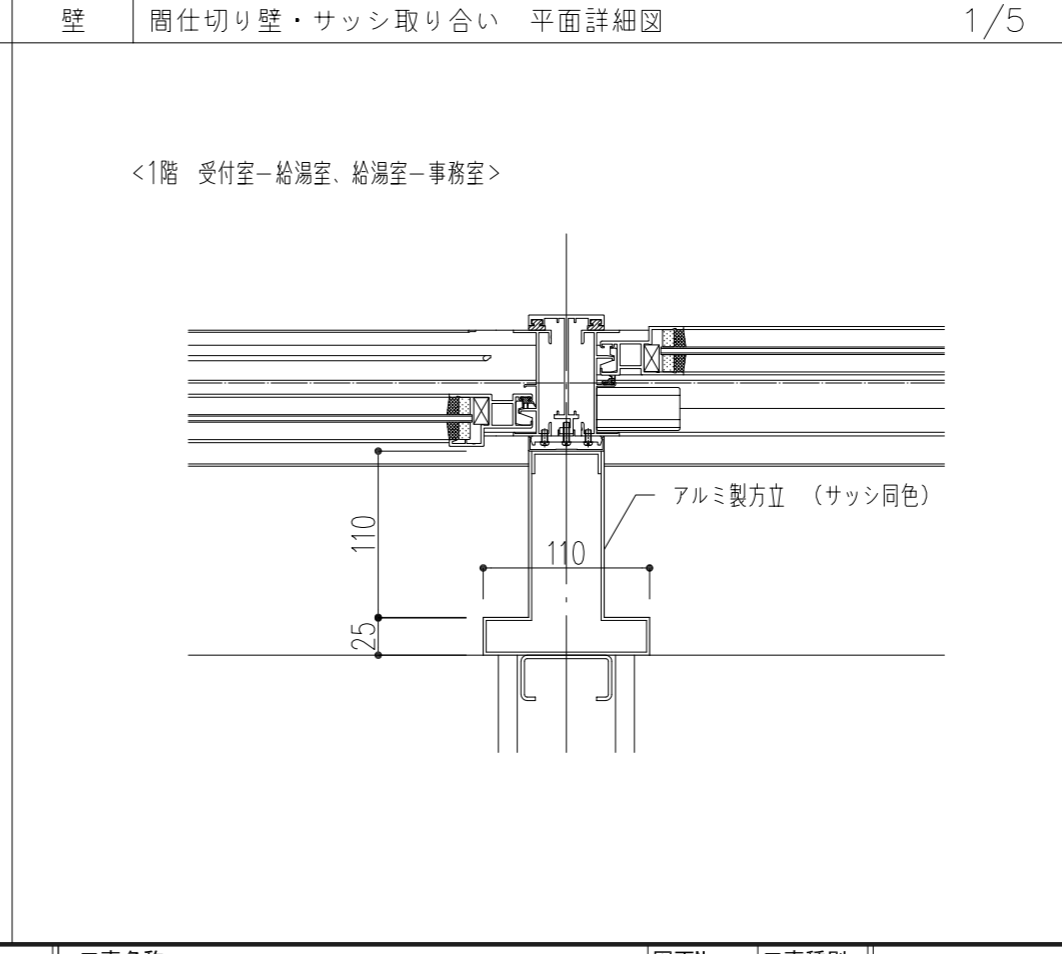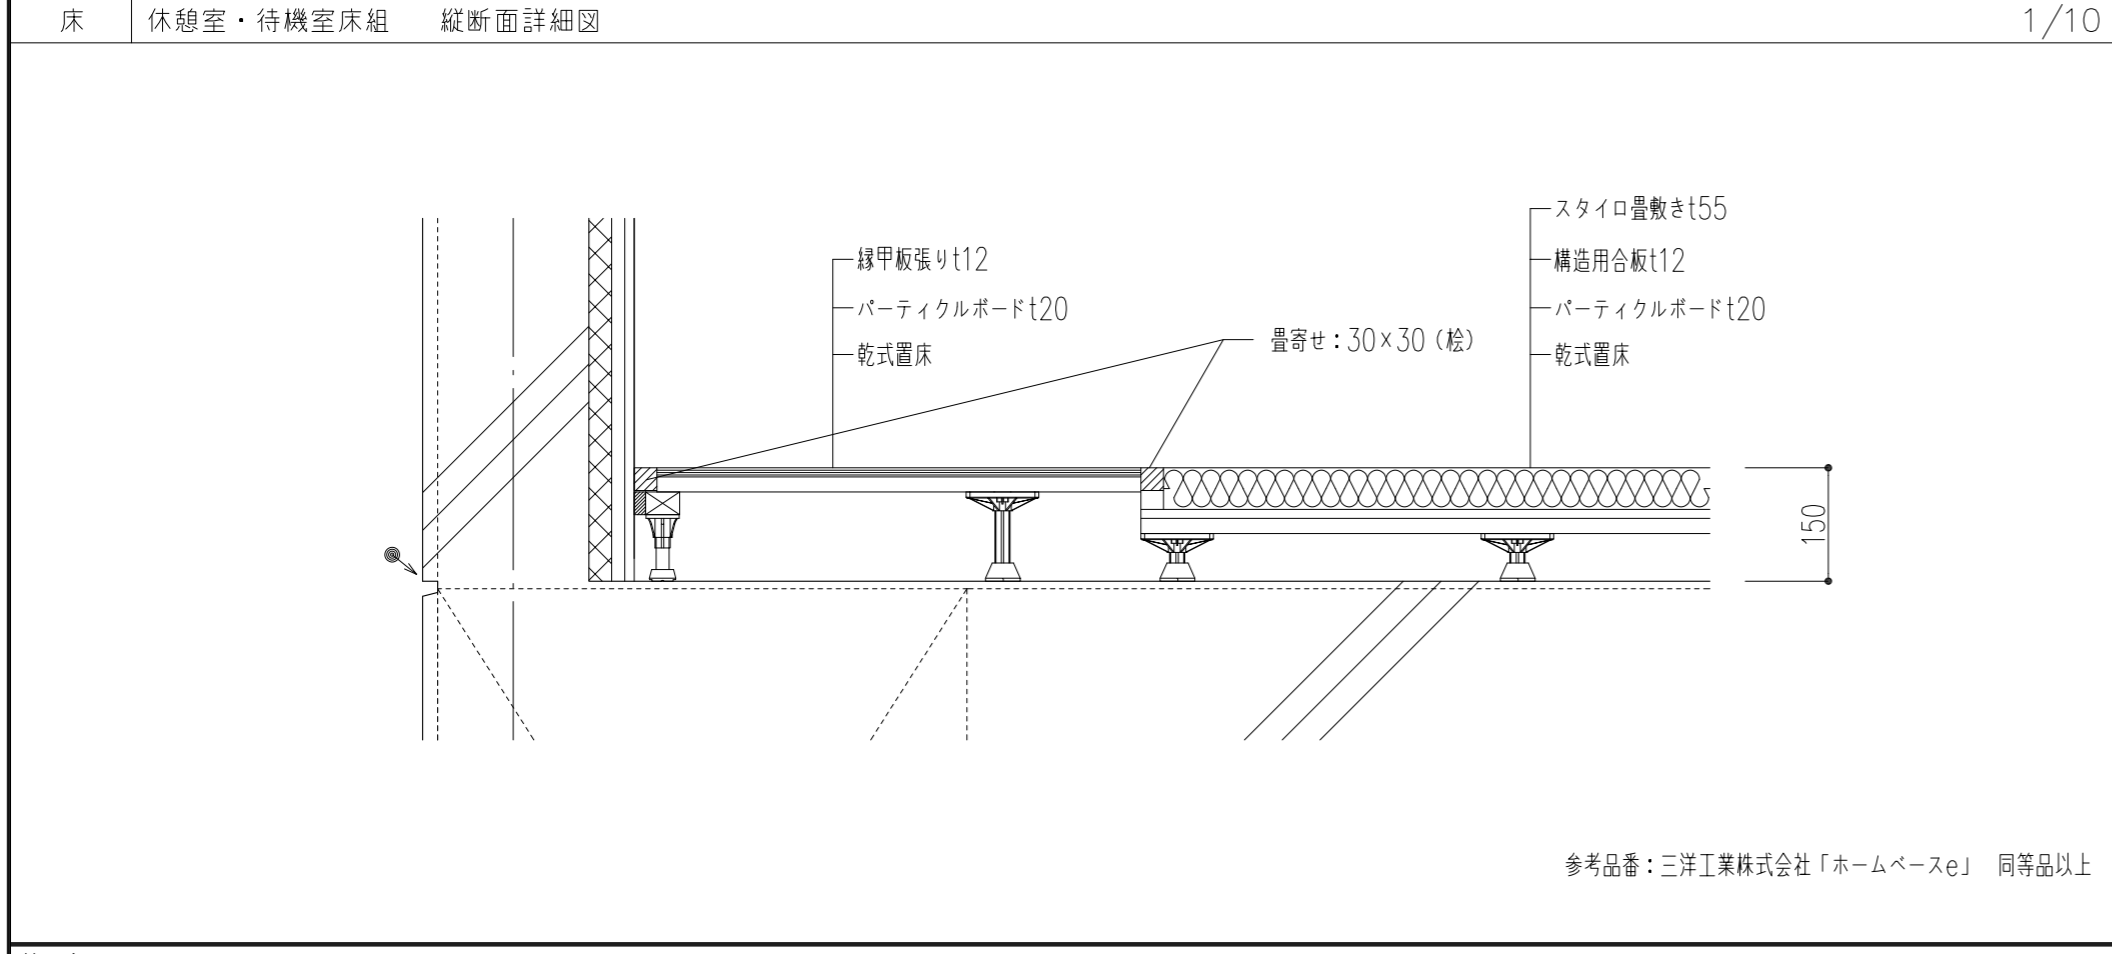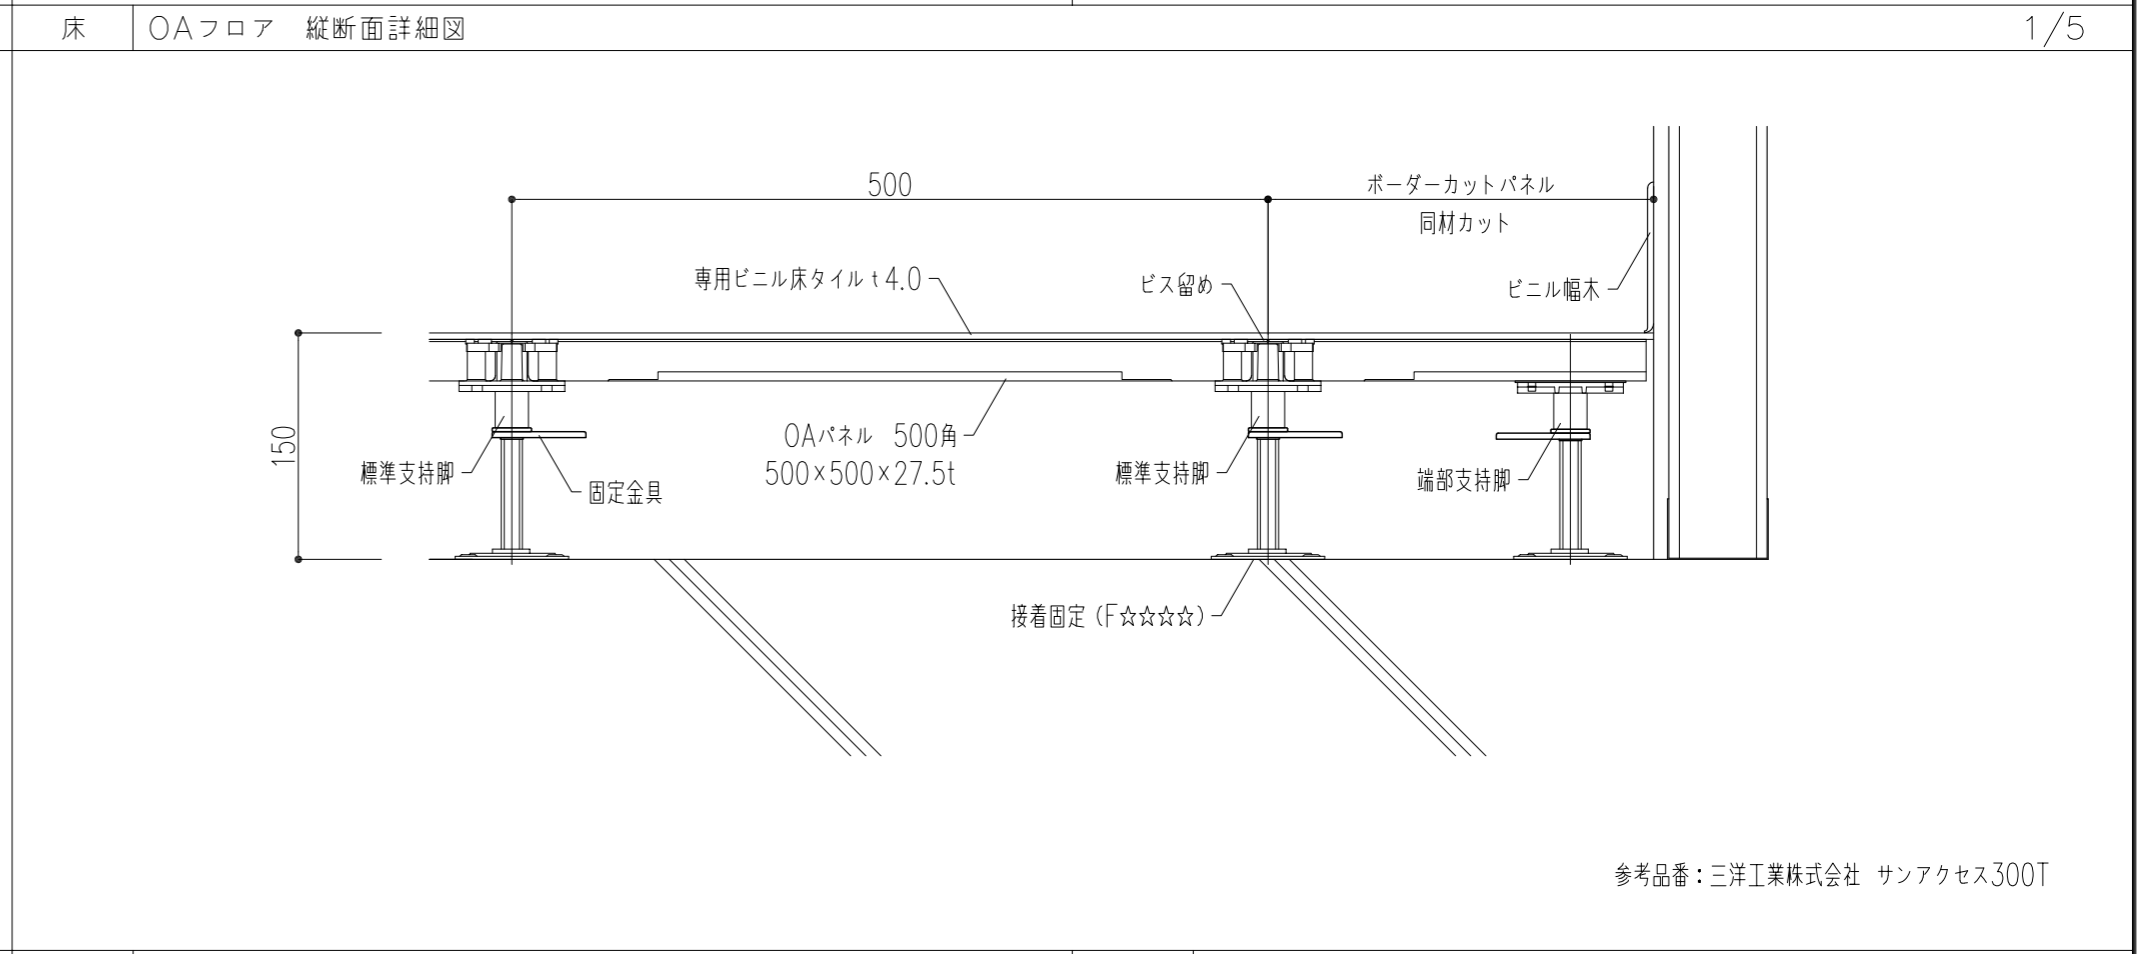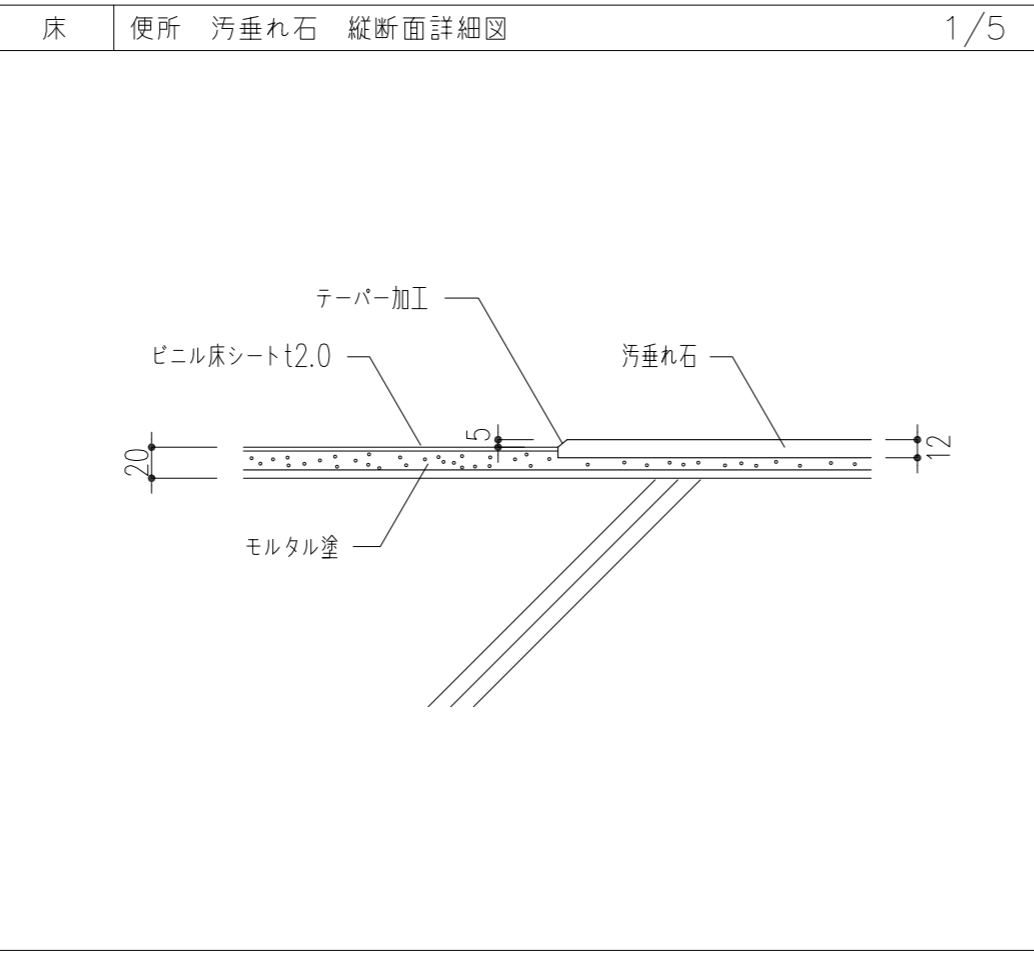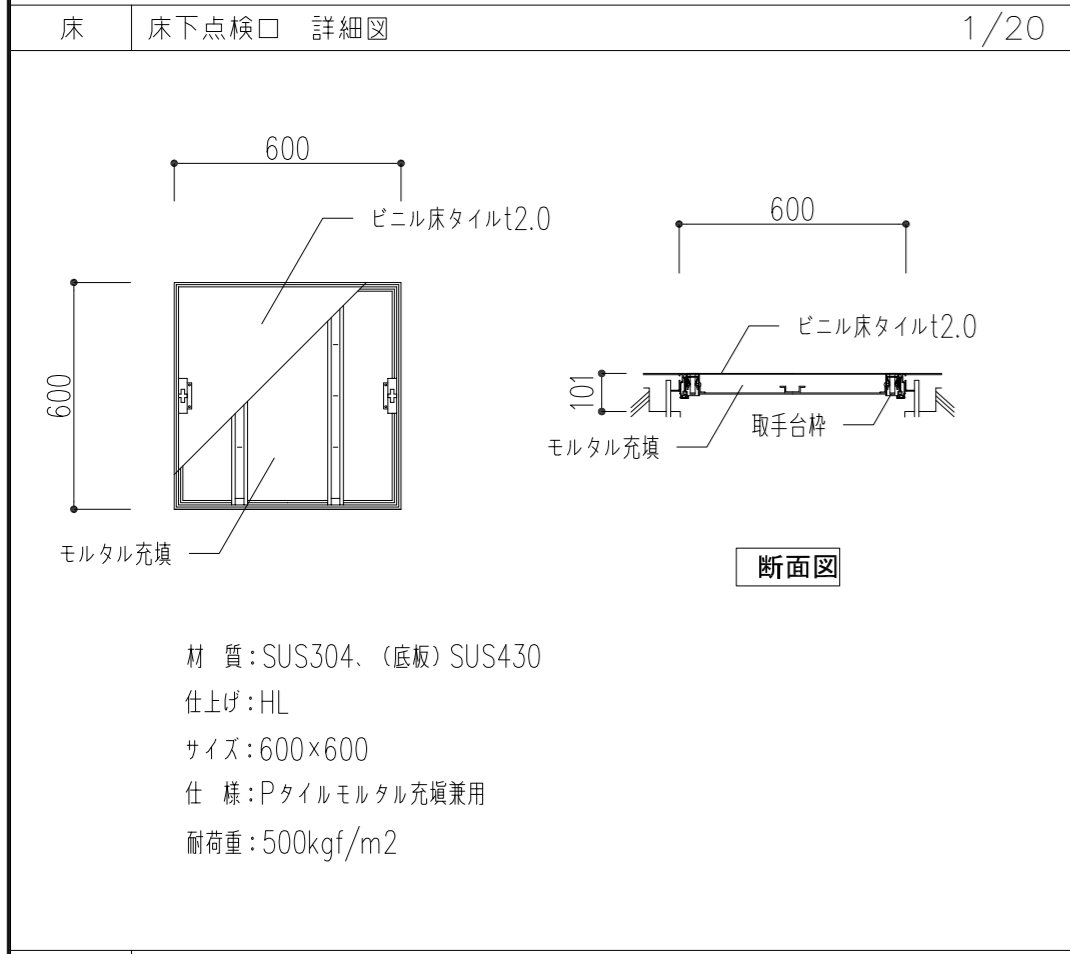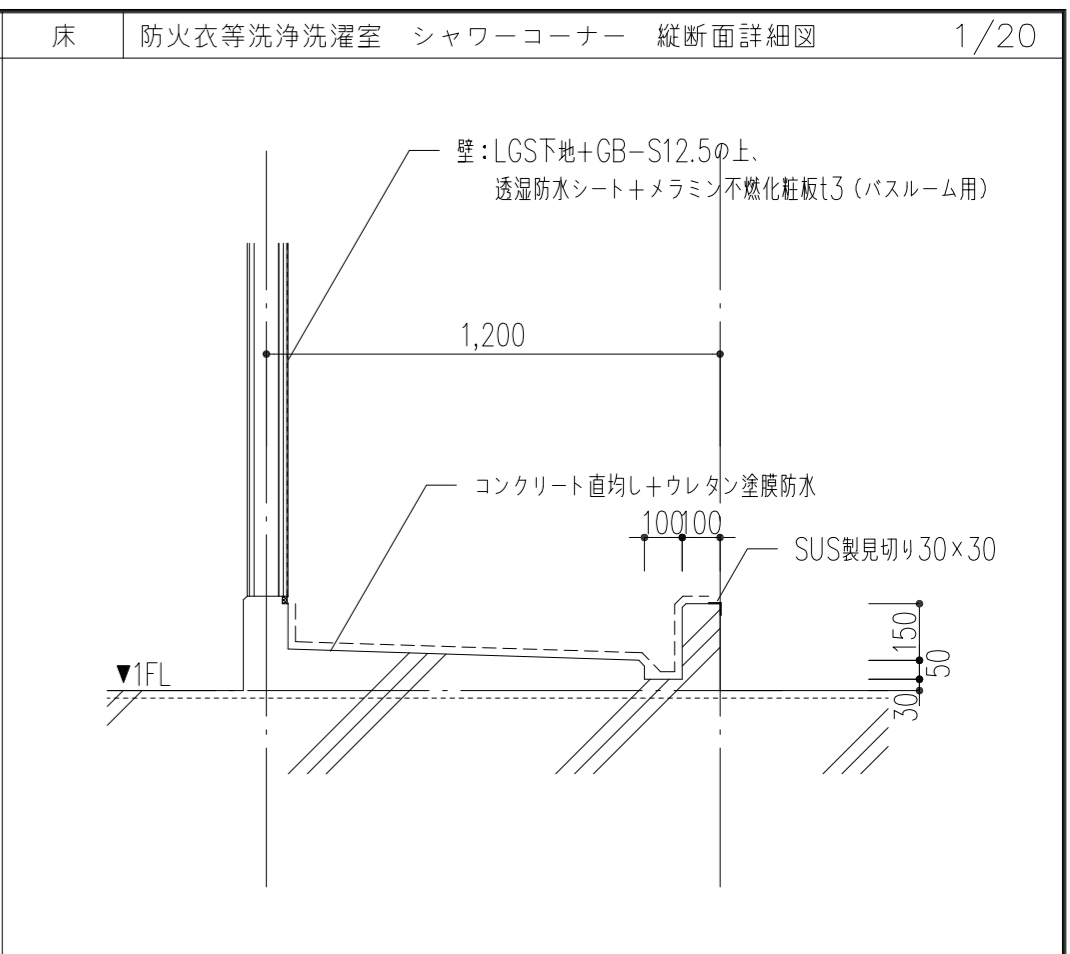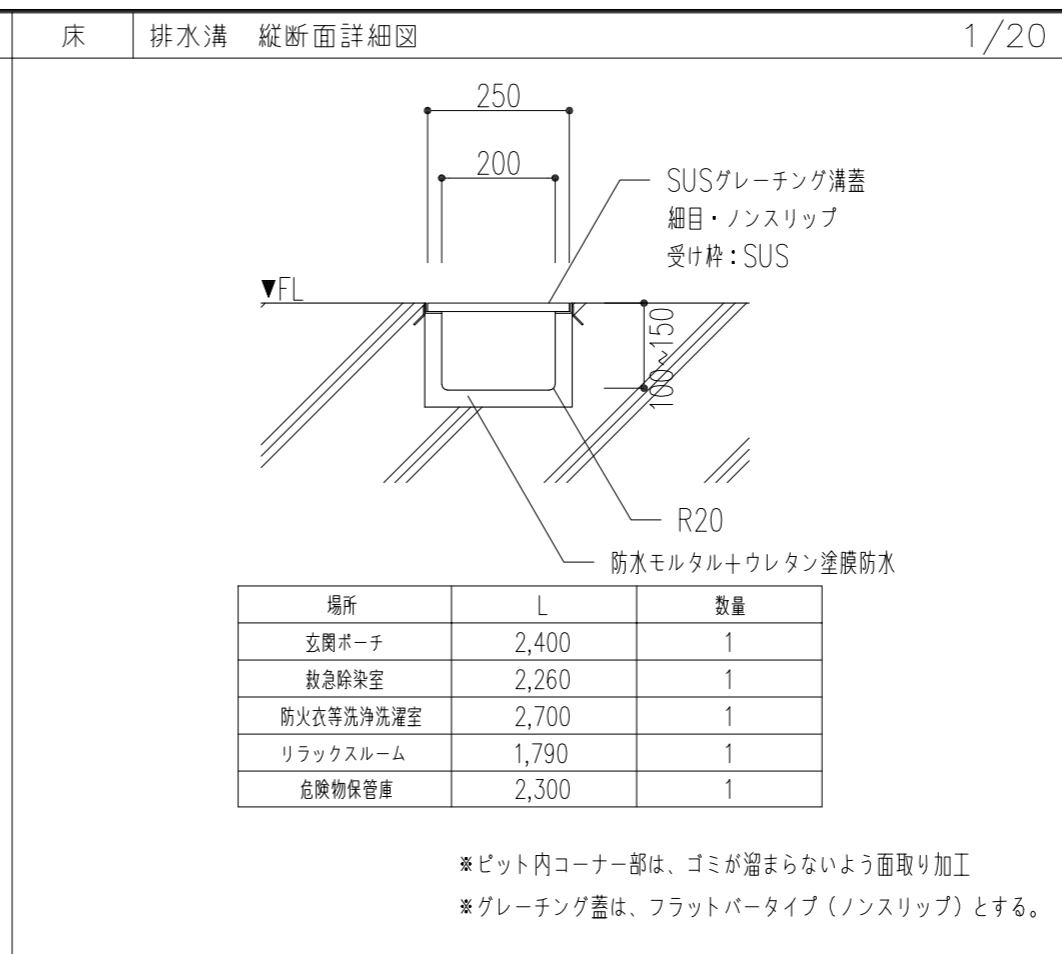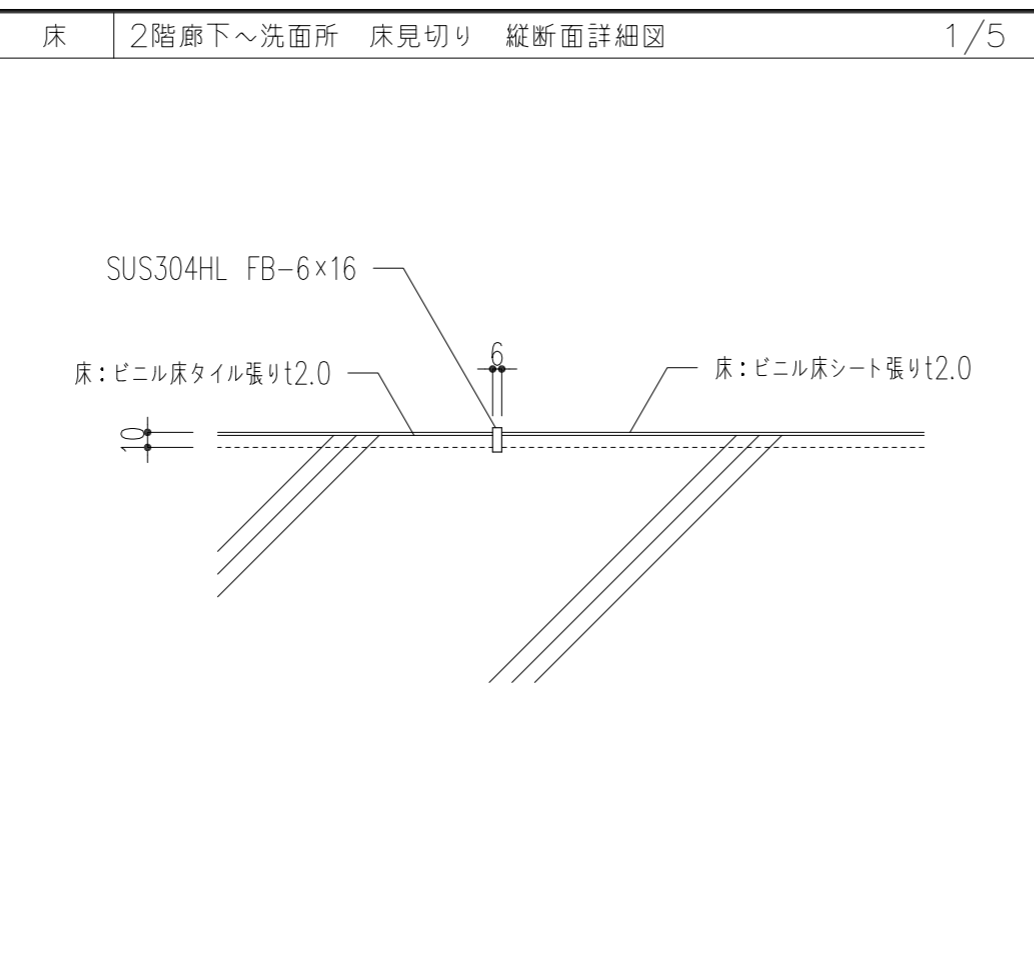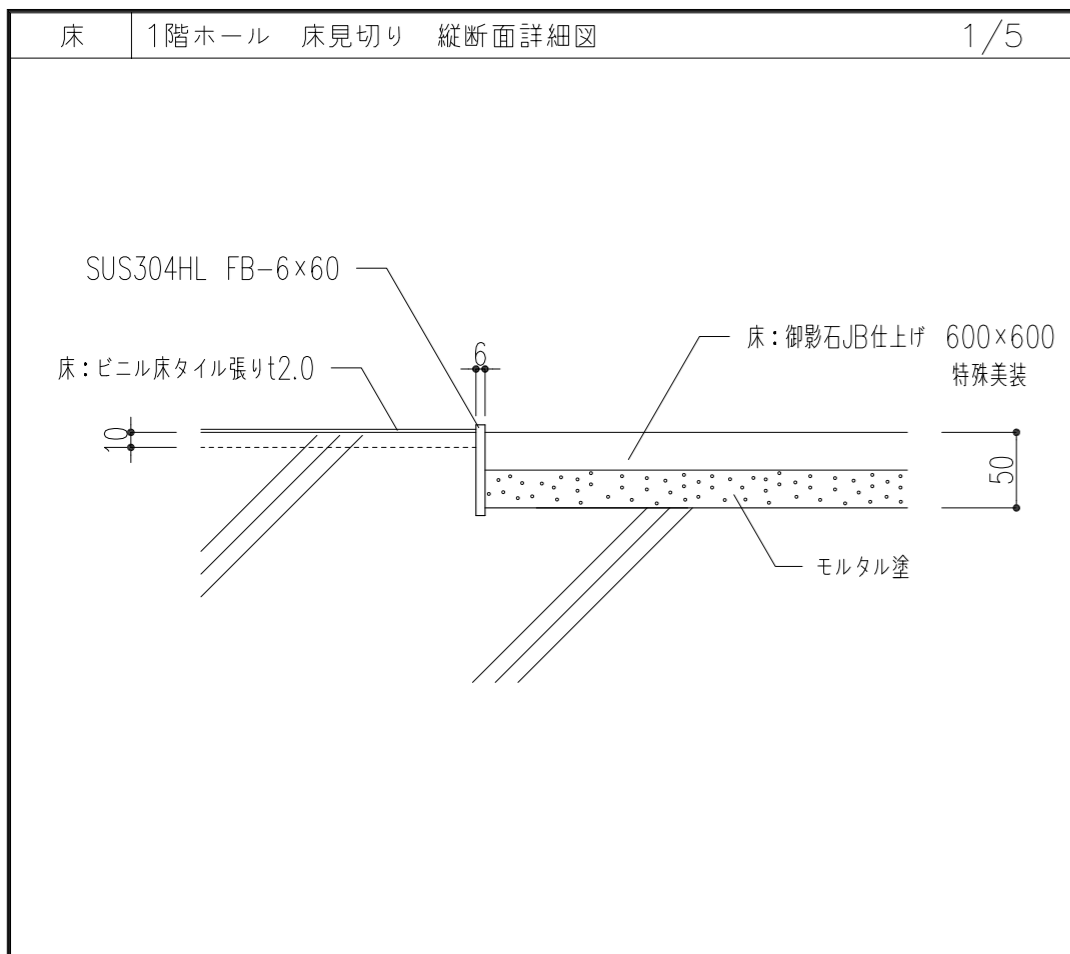


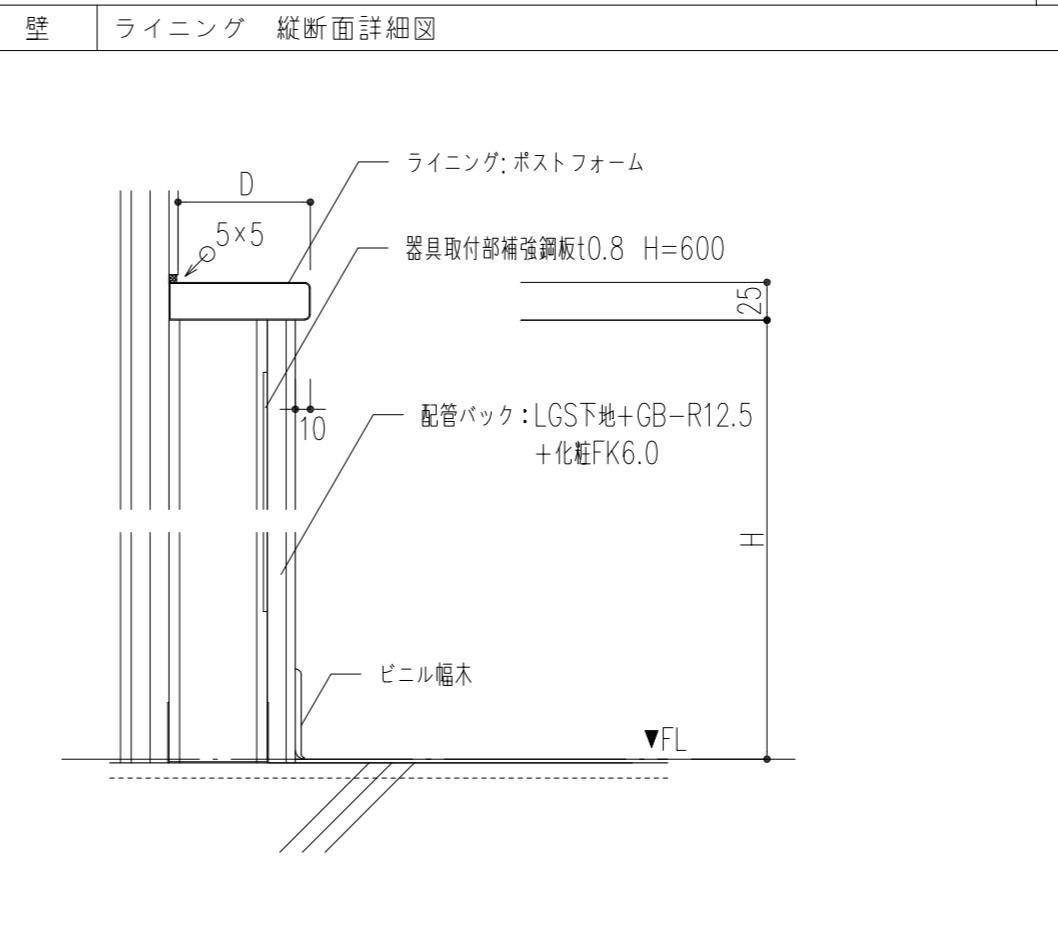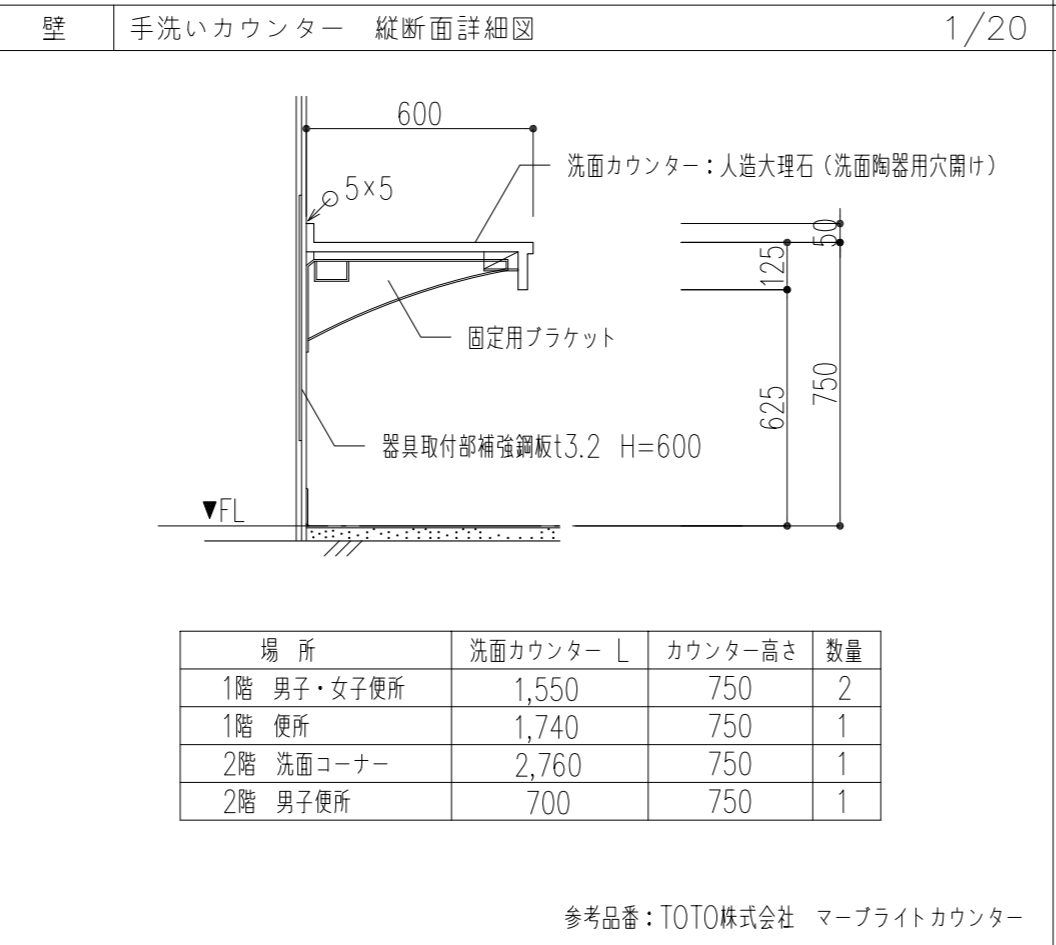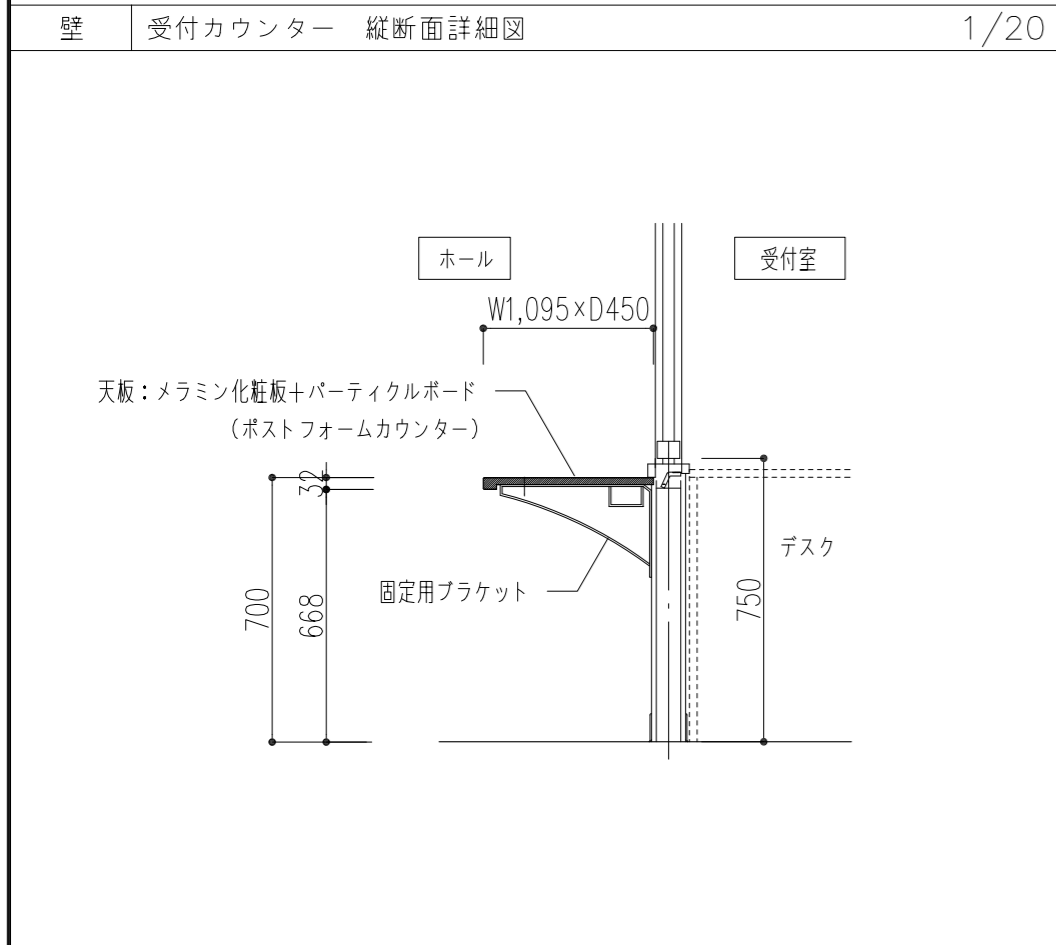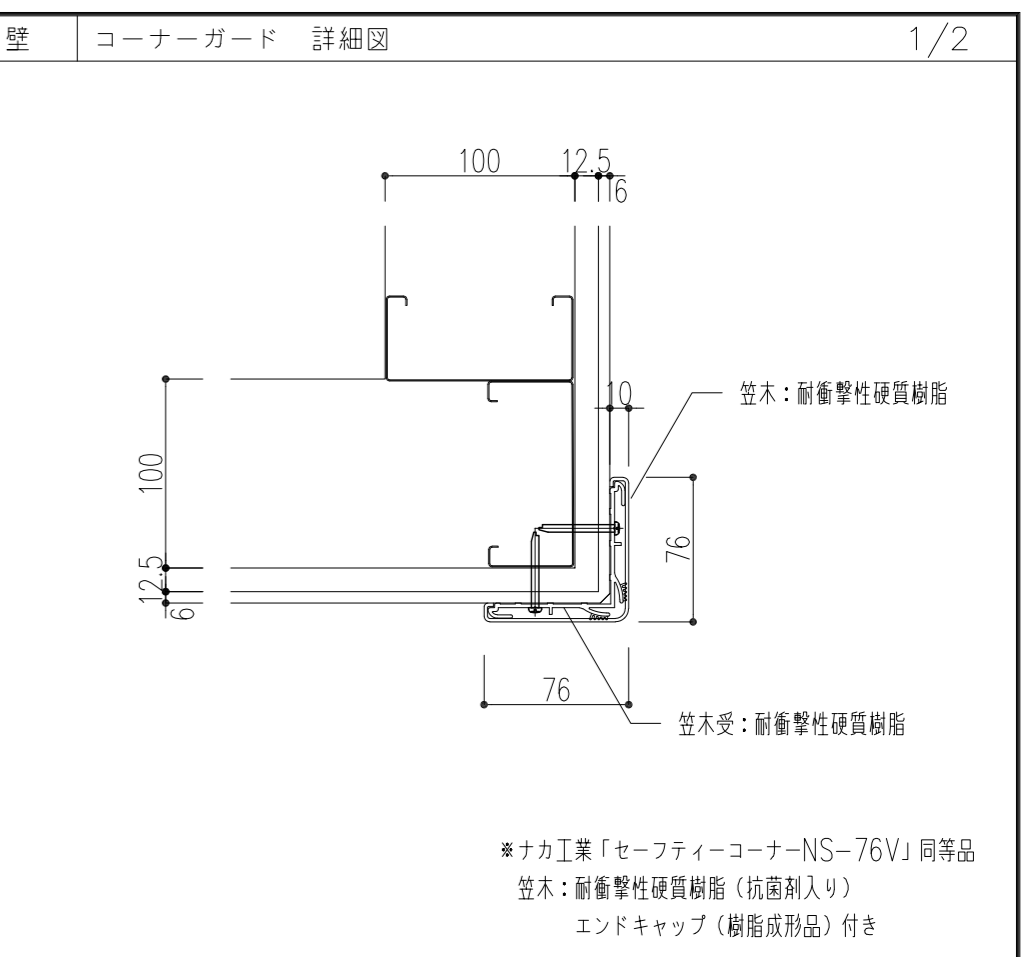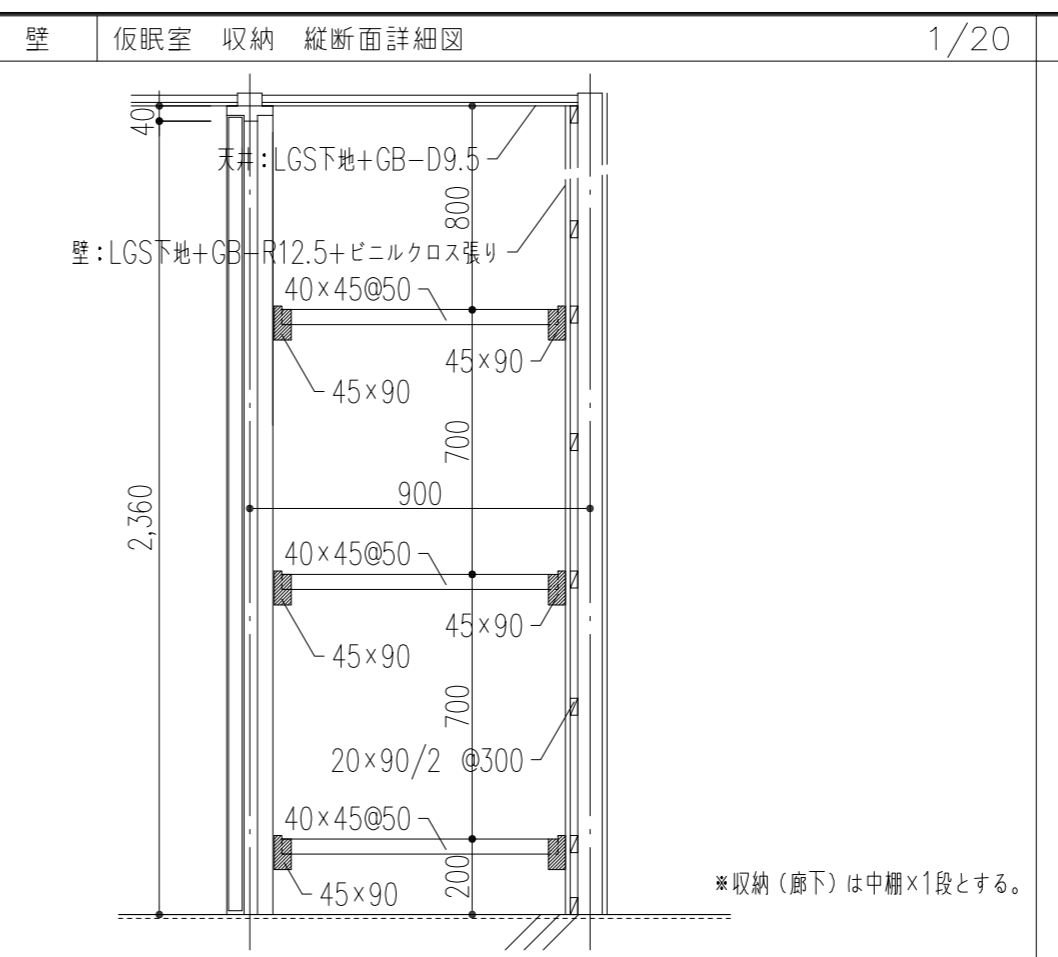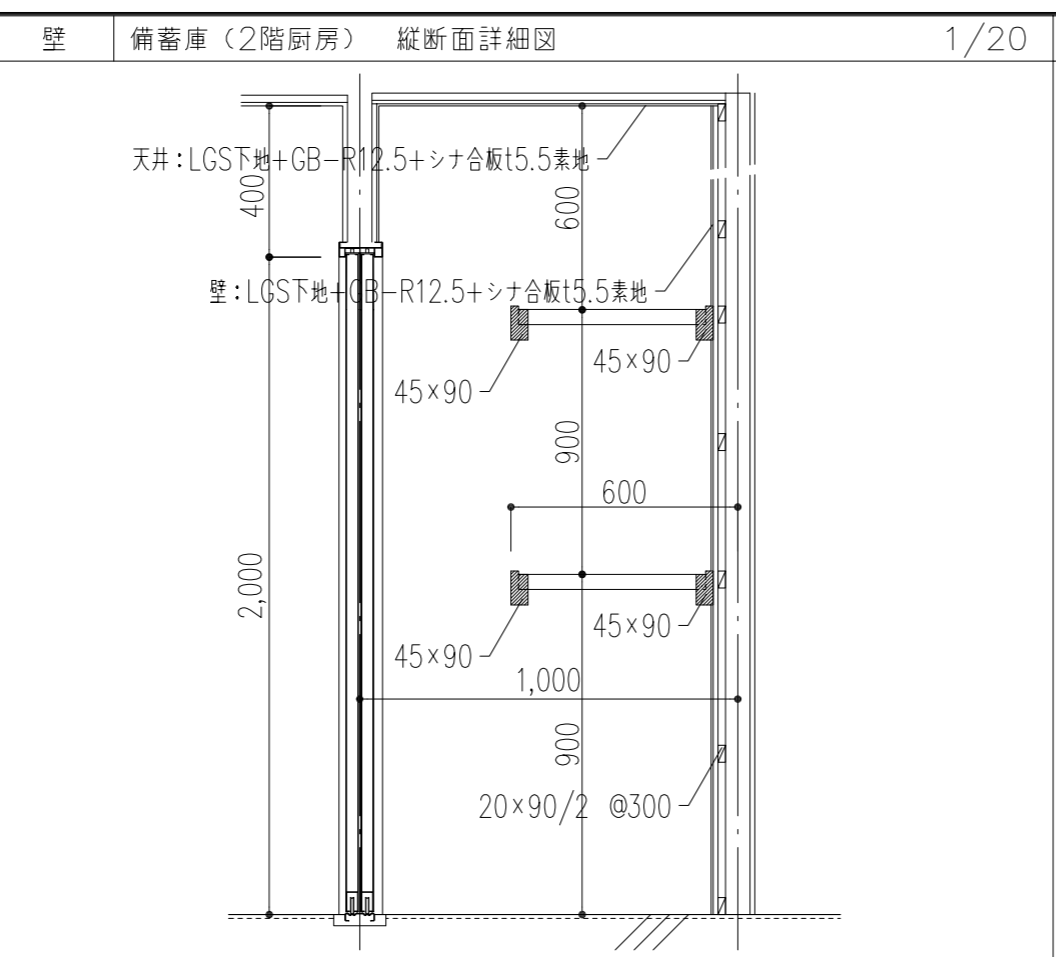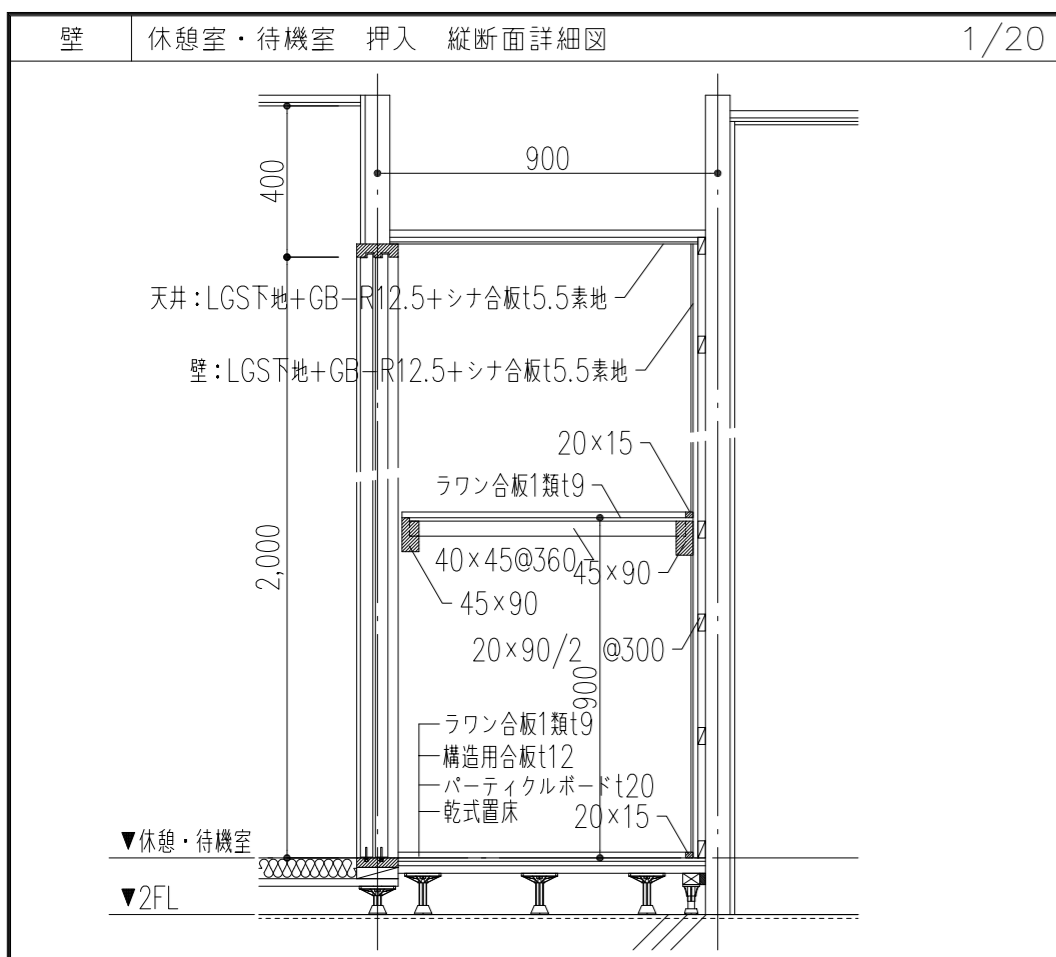

階	場所	側面	D	H	L	数量
1	男子便所小便器	無し	150	900	1,800	1
	SK	無し	150	1,200	1,100	1
	多機能便所	無し	150	1,200	2,150	1
	多機能便所	無し	150	1,200	1,180	1
	多機能便所	無し	150	850	1,010	1
	便所手洗いカウンター	無し	150	900	1,740	1
	便所小便器	無し	150	1,200	2,000	1
	便所洋便器	無し	150	1,200	1,000	1
	救急除染室	1面	150	1,200	1,700	1
	救急除染室	無し	150	1,200	6,000	1
2	防火衣等洗浄洗濯室	1面	150	1,200	1,000	1
	車庫	2面	150	900	1,200	1
	男子便所小便器	無し	150	1,200	2,960	1
	洗濯室	2面	150	1,200	1,800	1
	洗面コーナー	無し	200	900	2,760	1

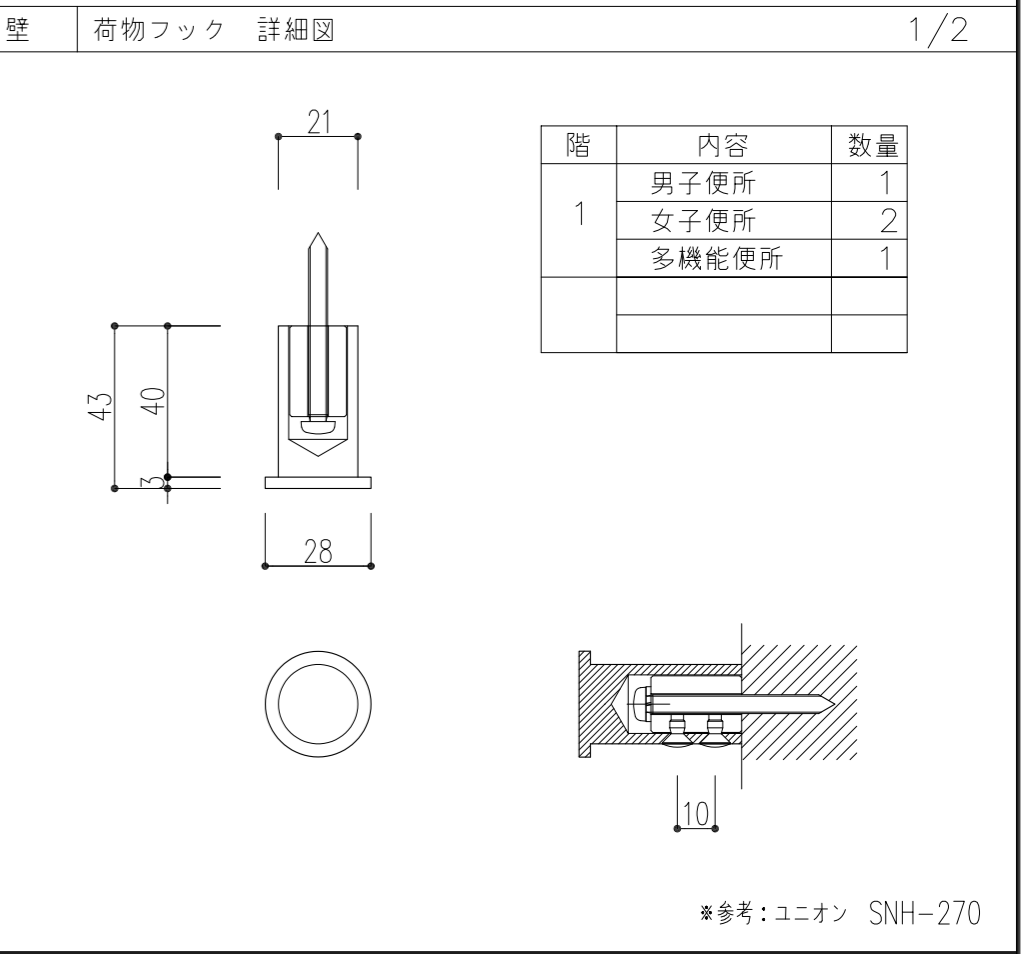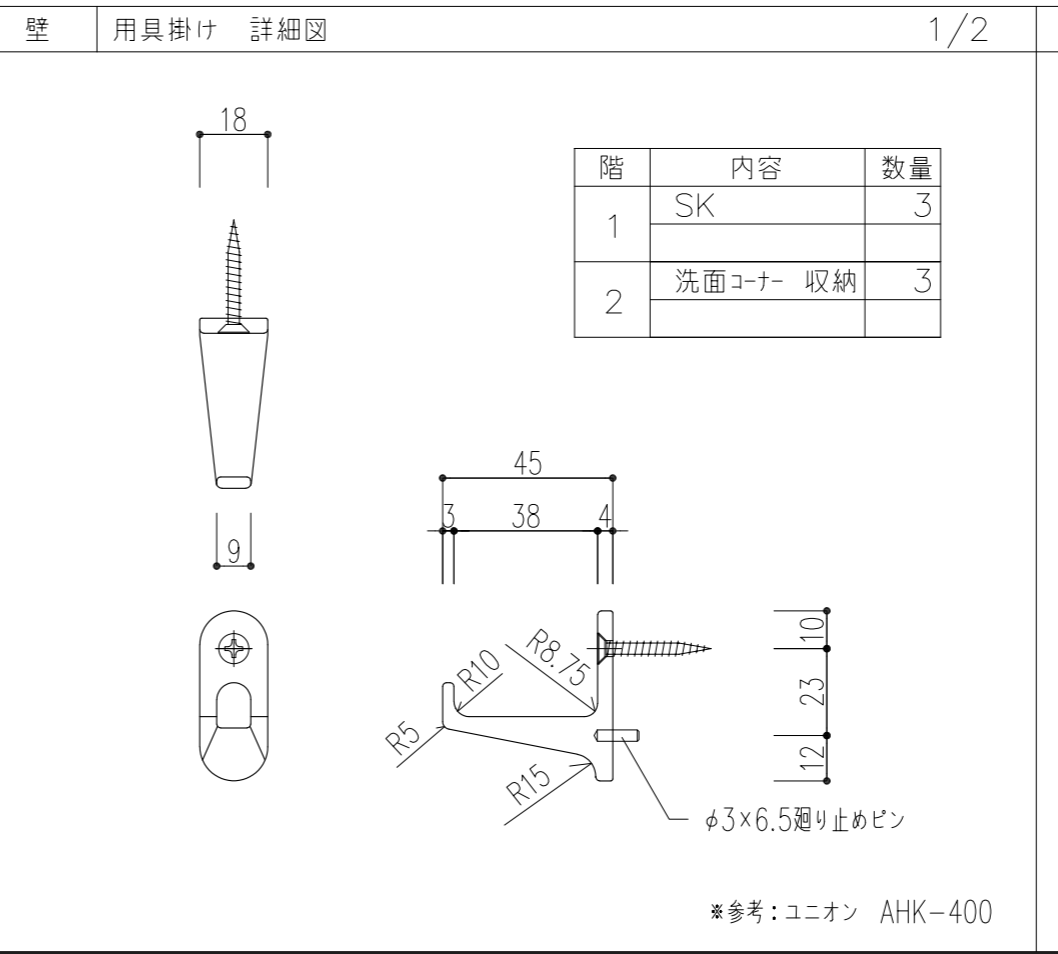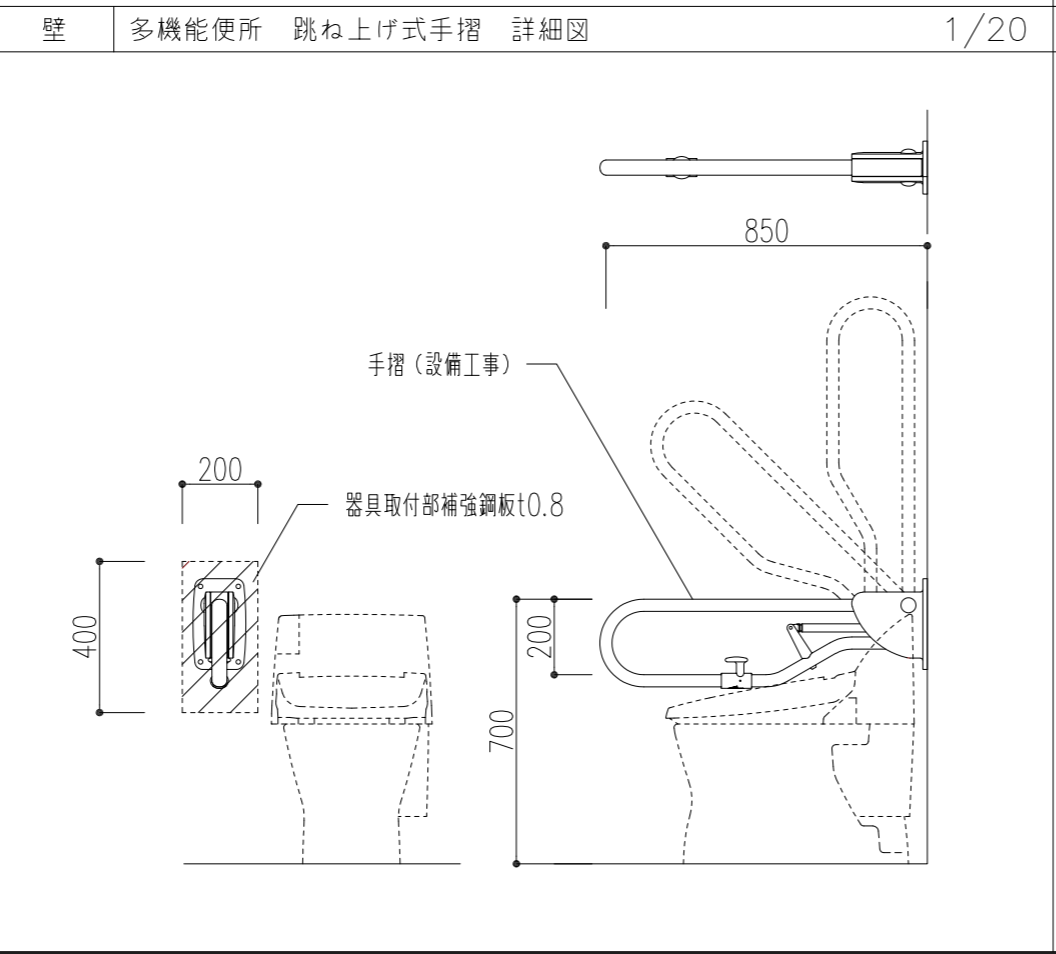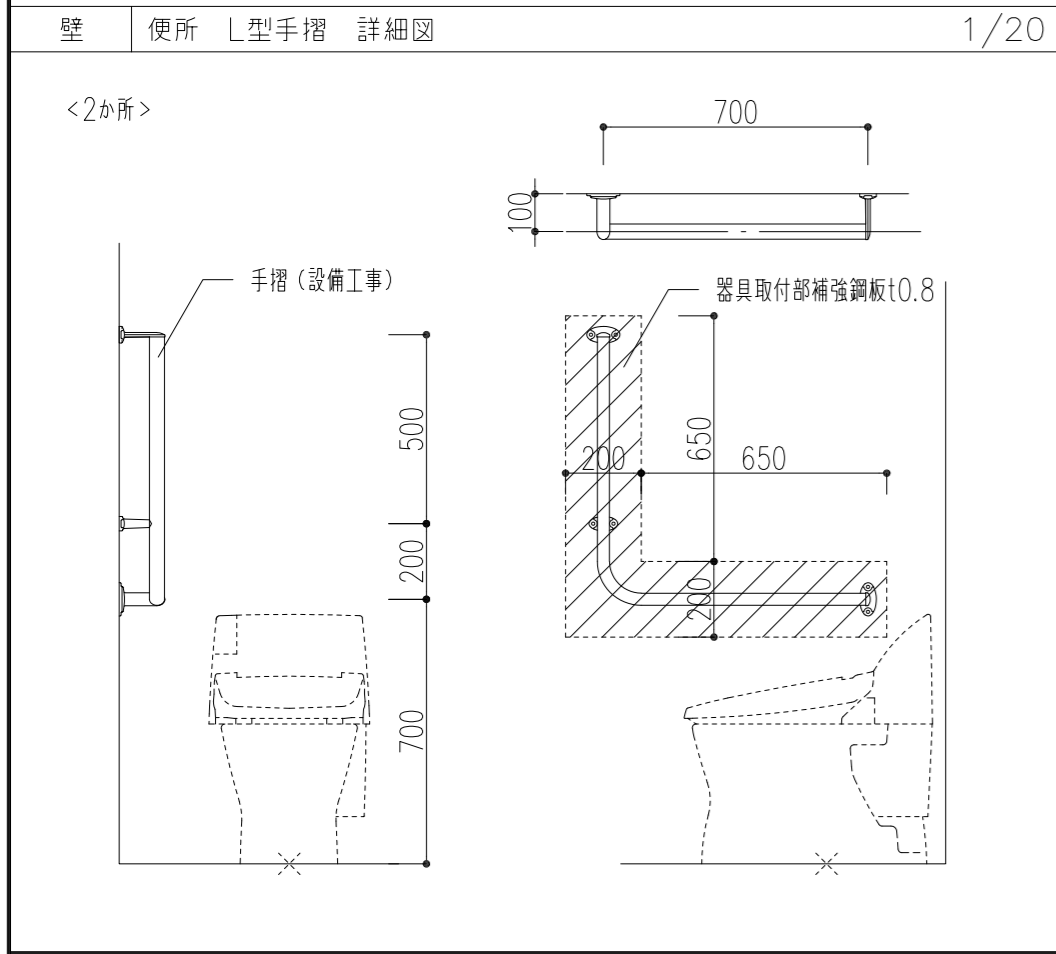


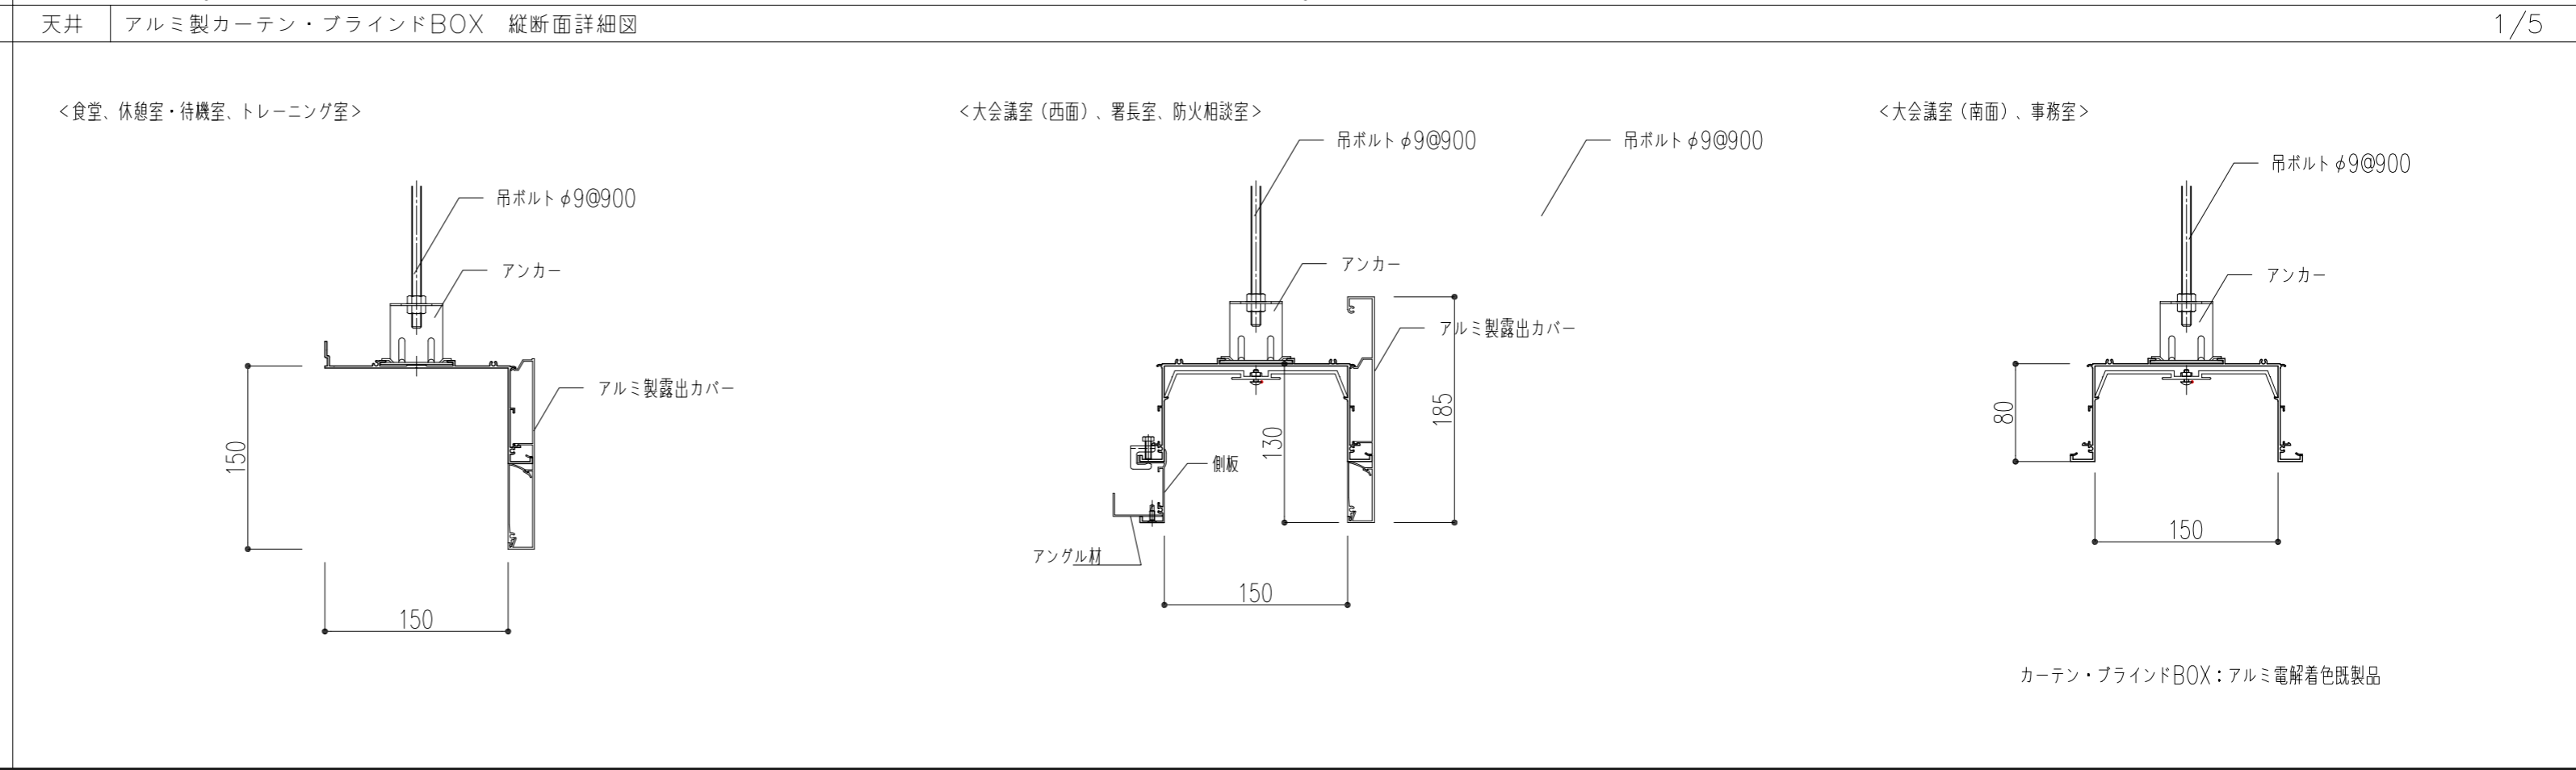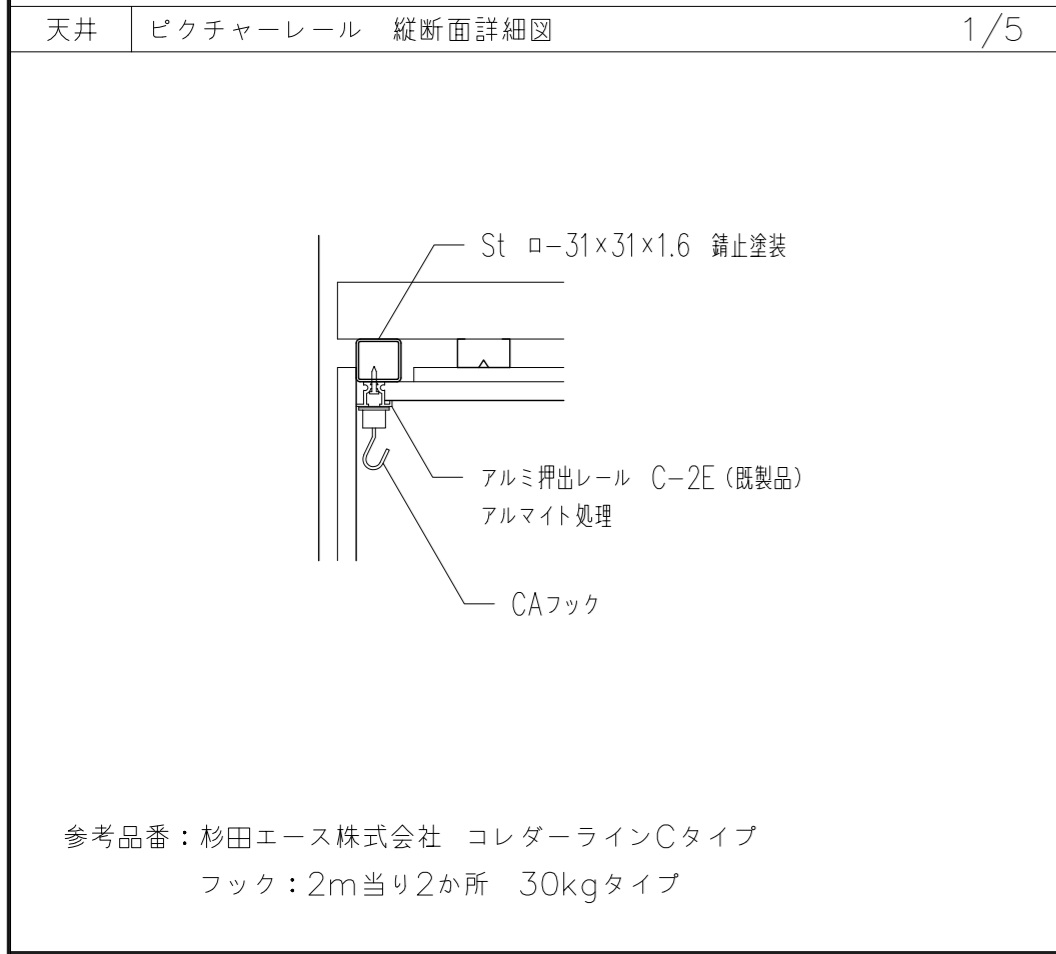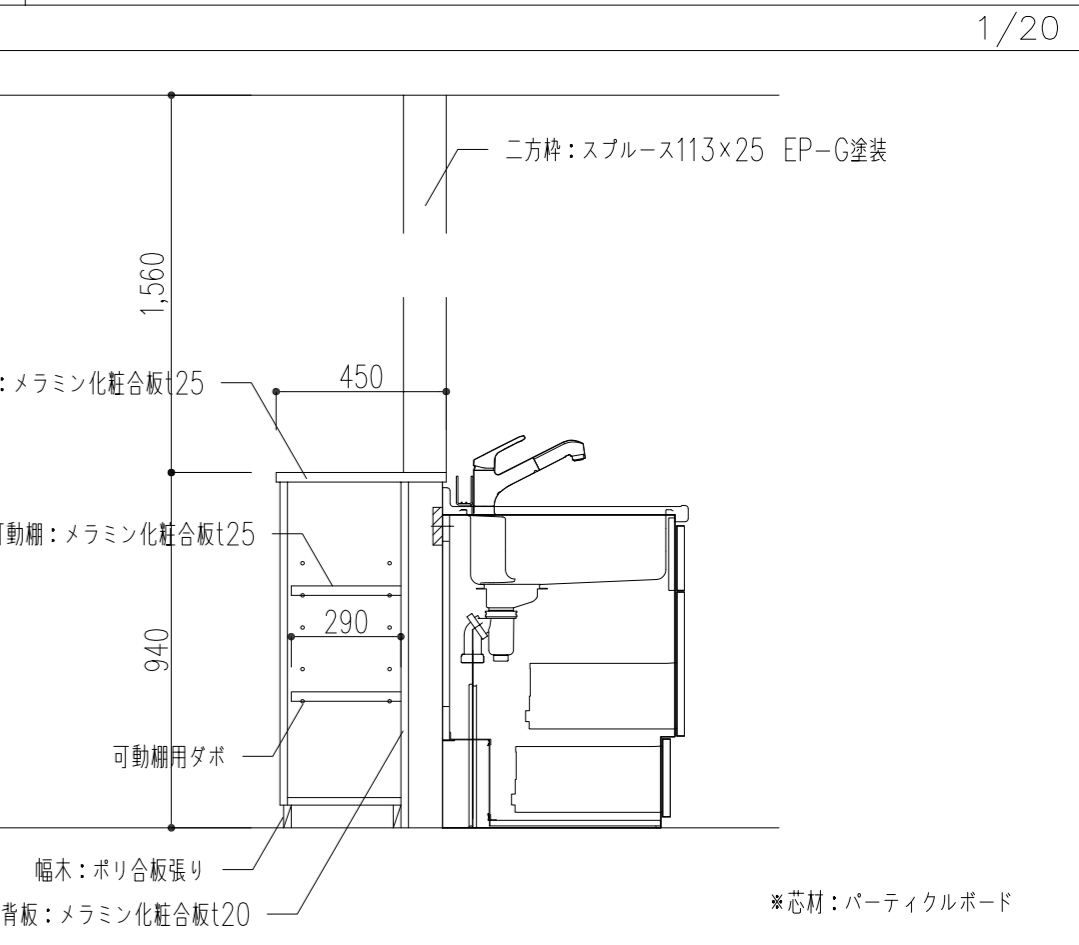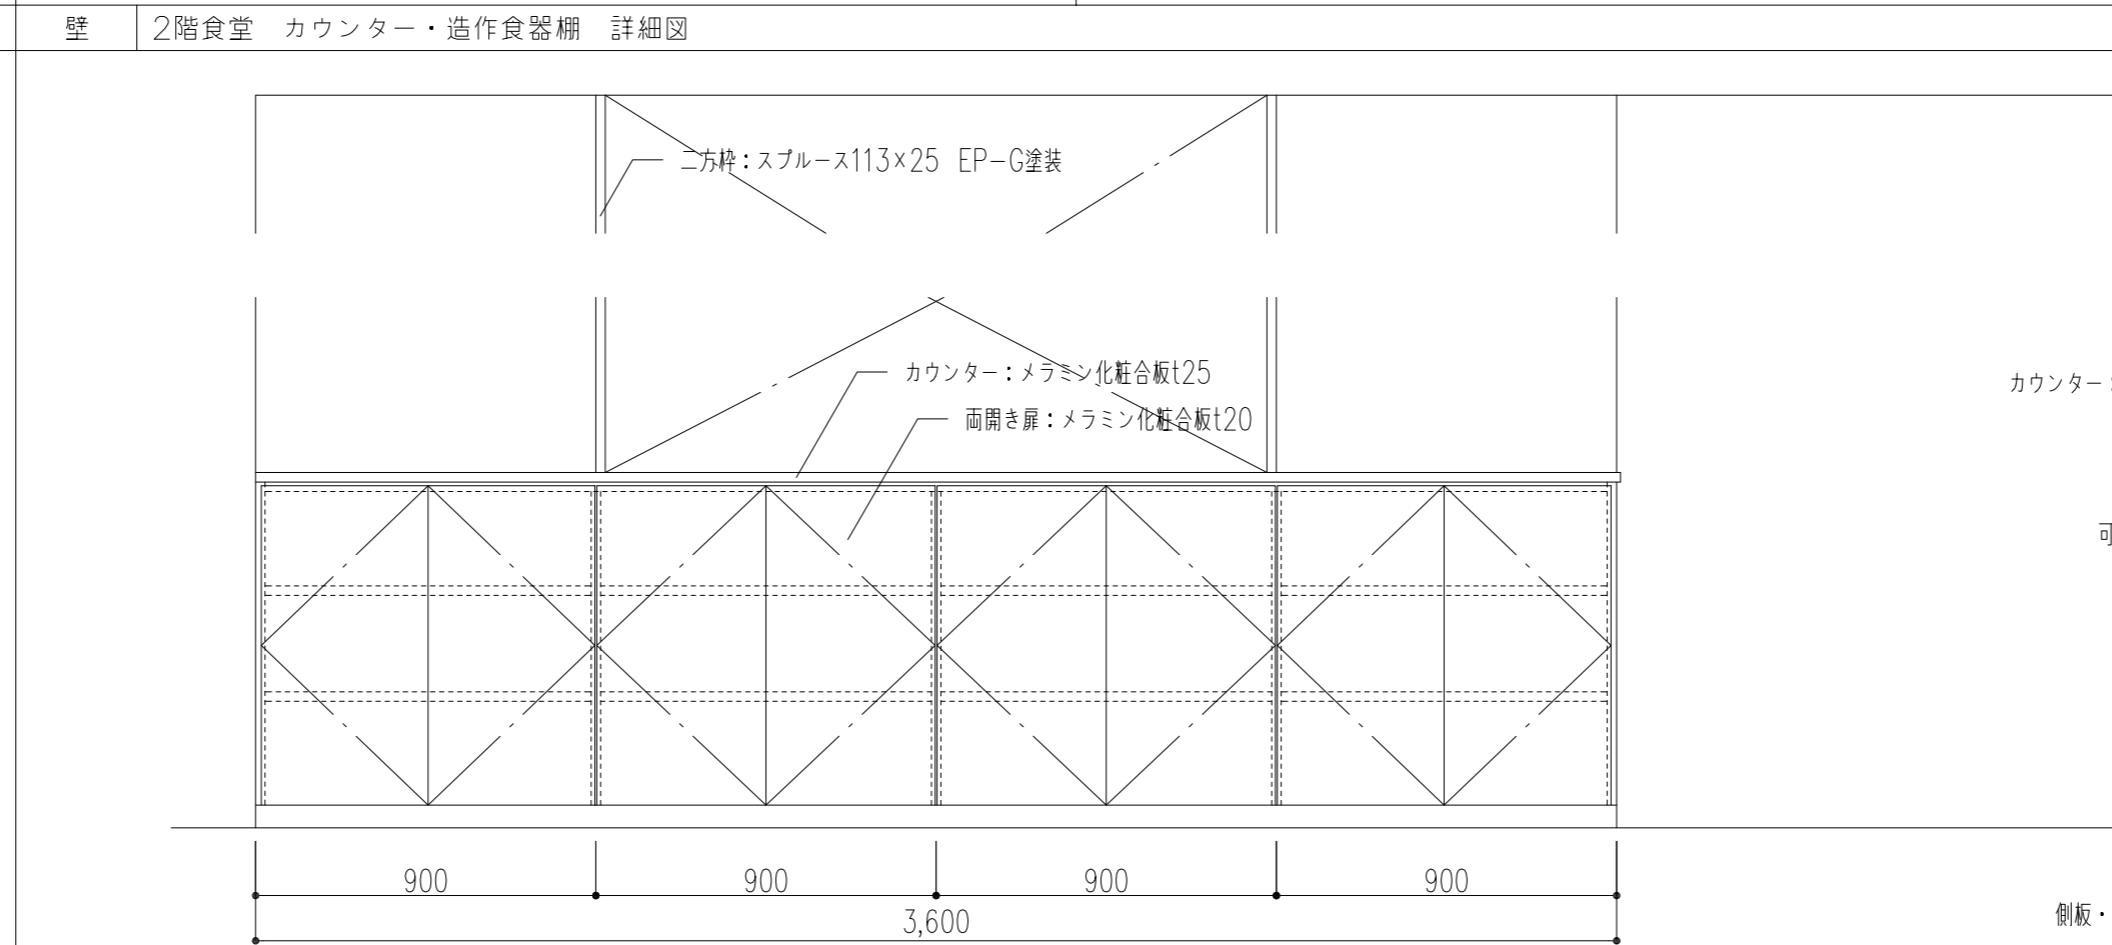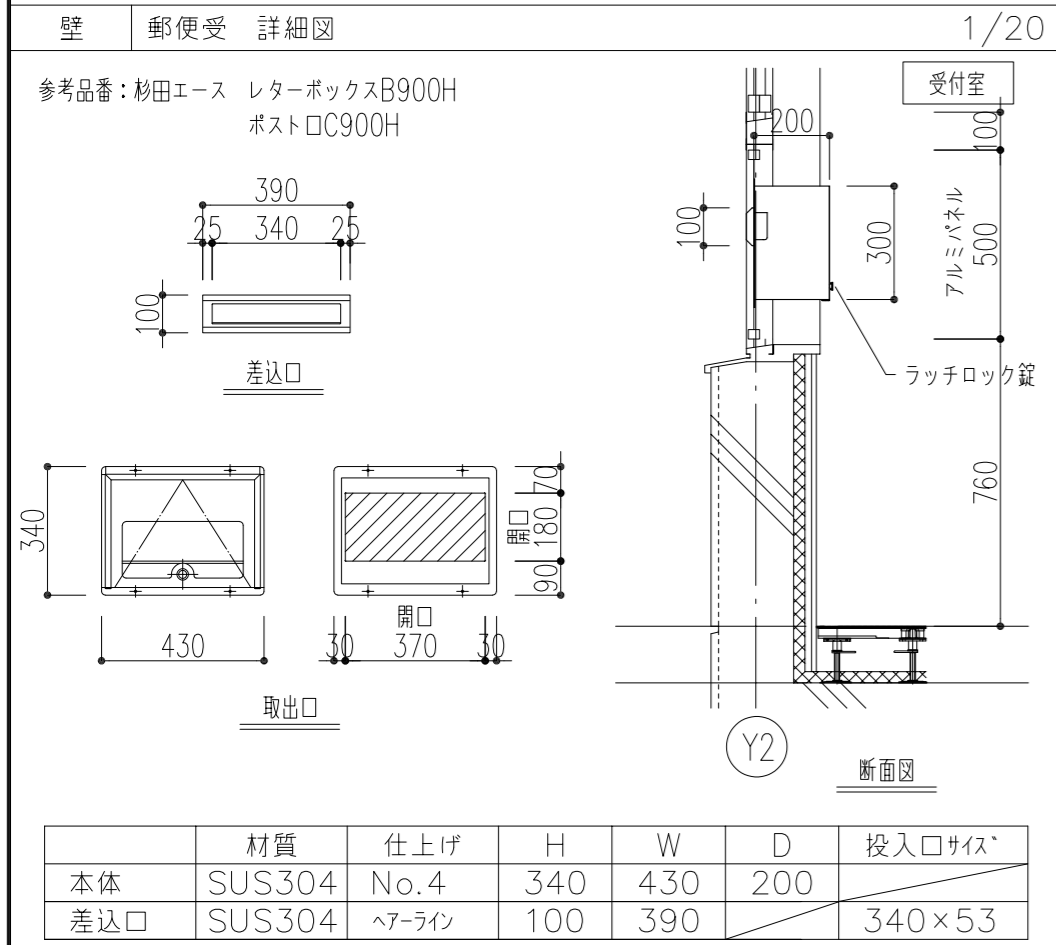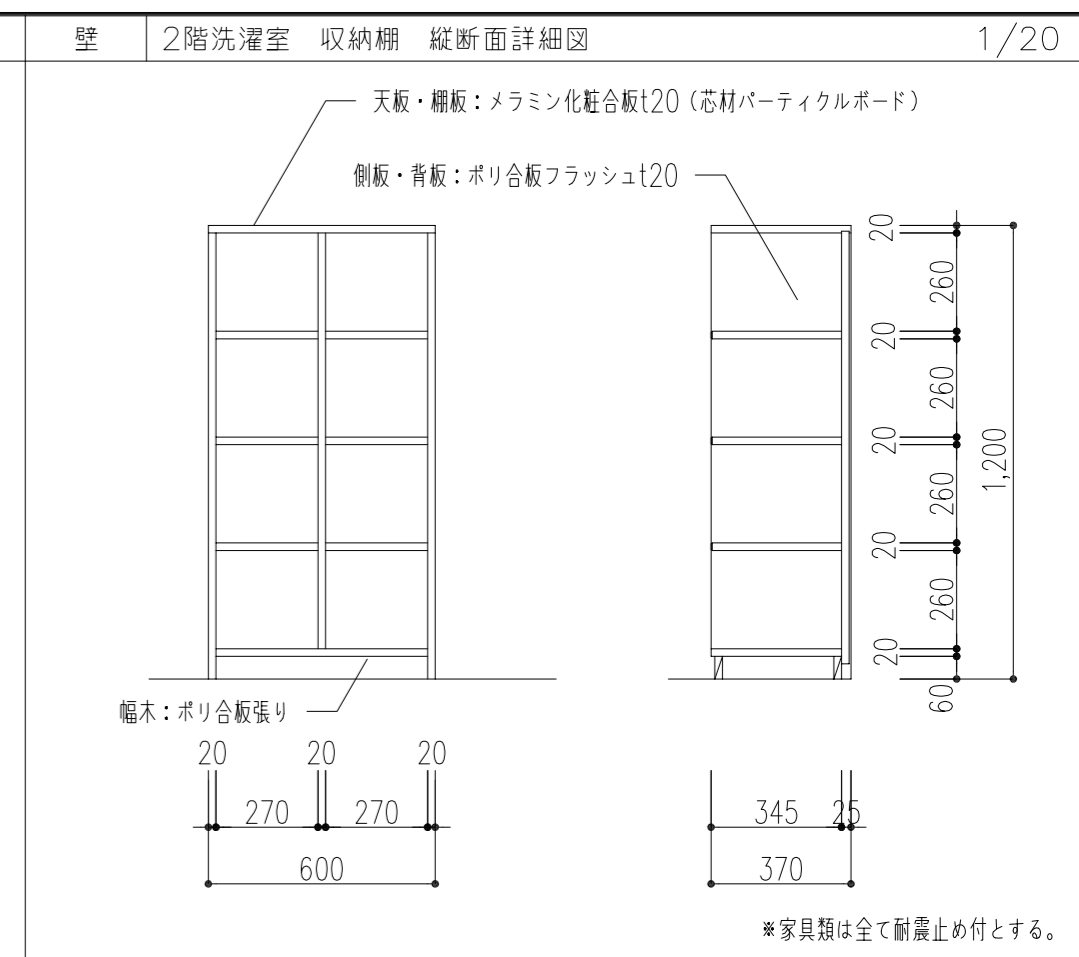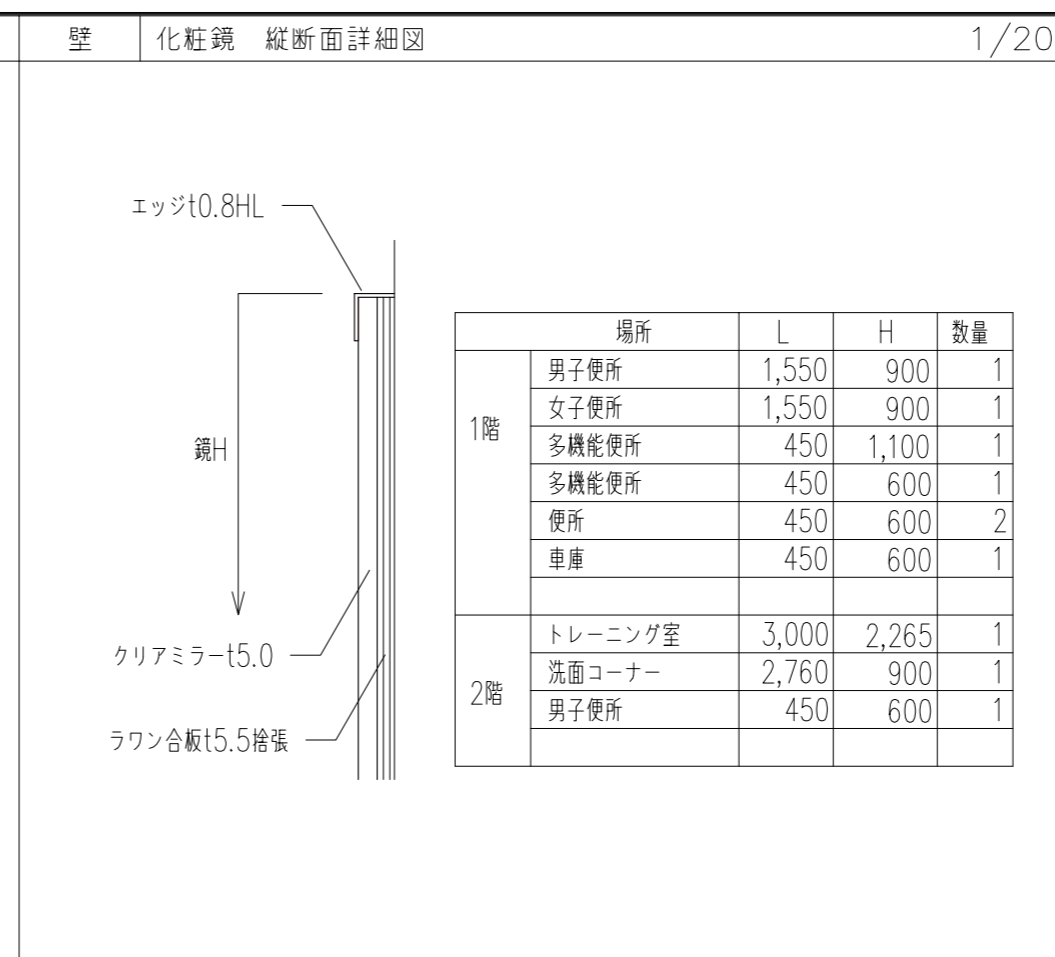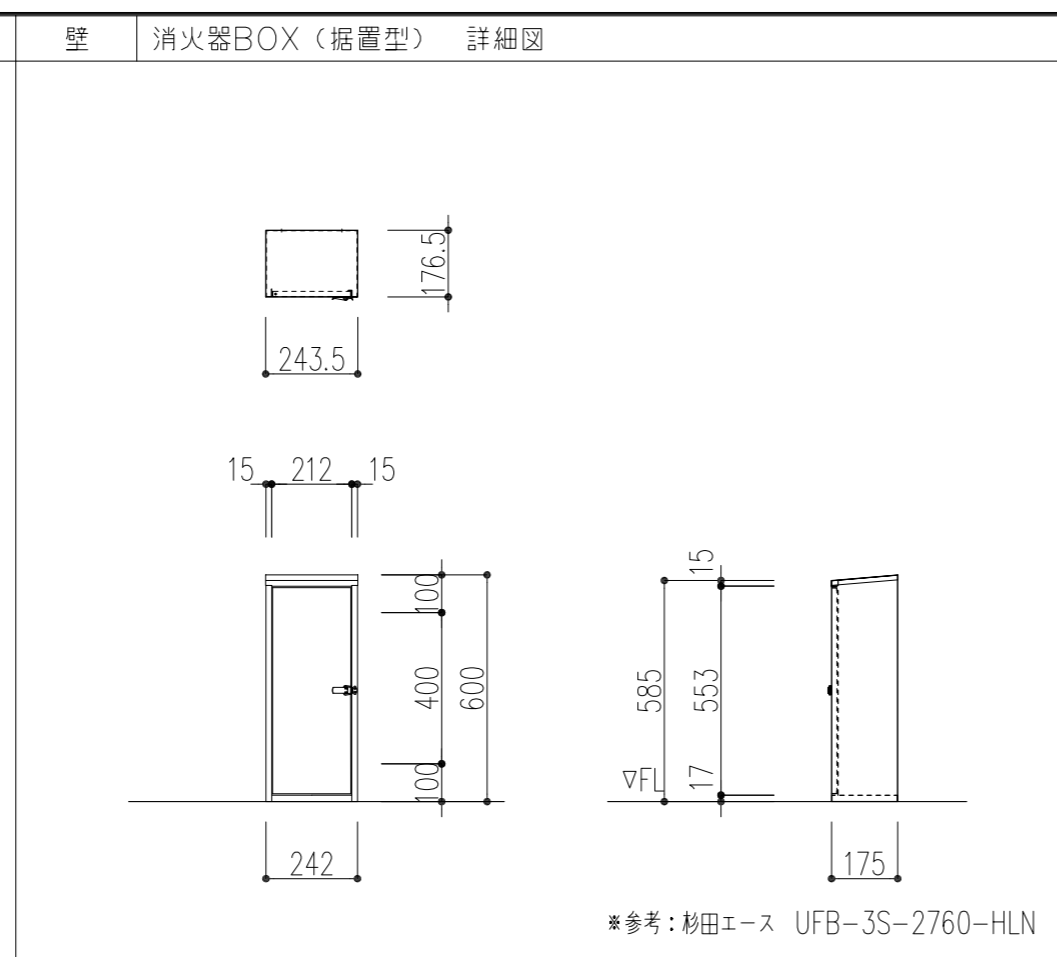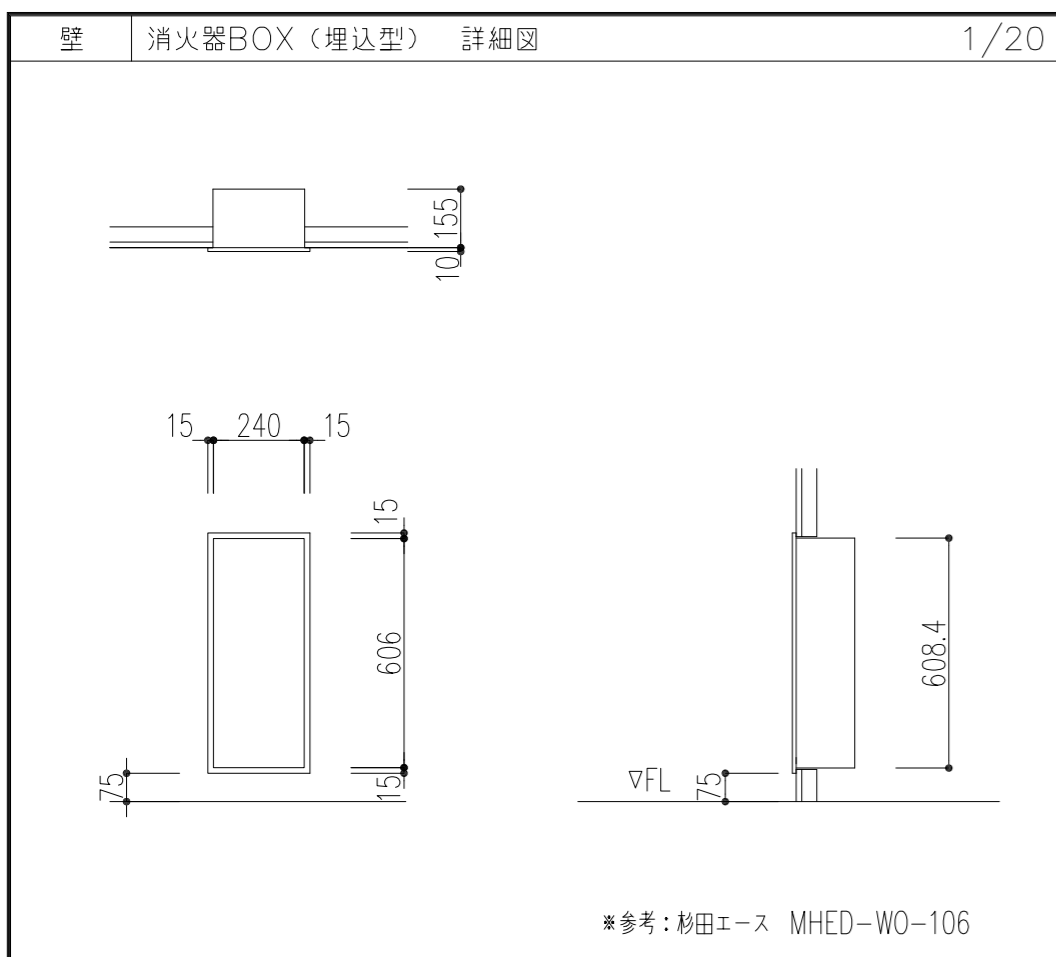

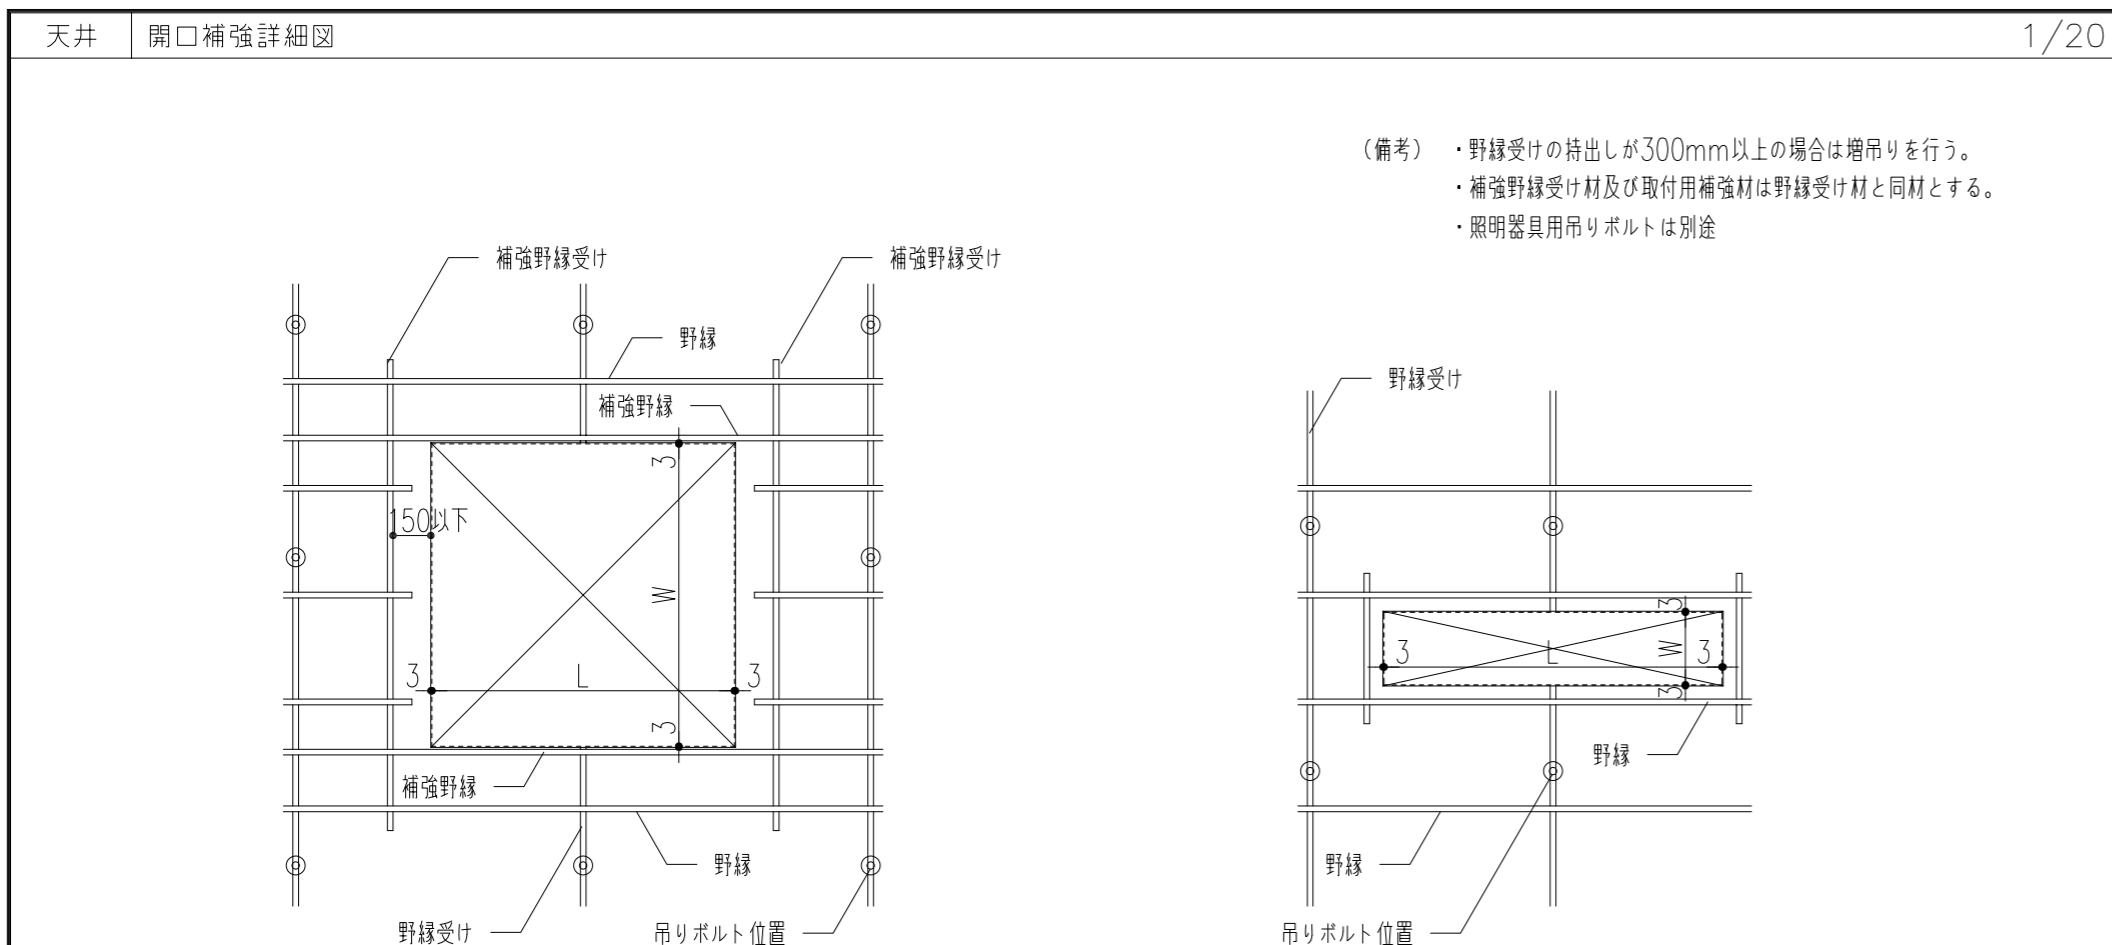







照明器具伏図

照明器具伏図



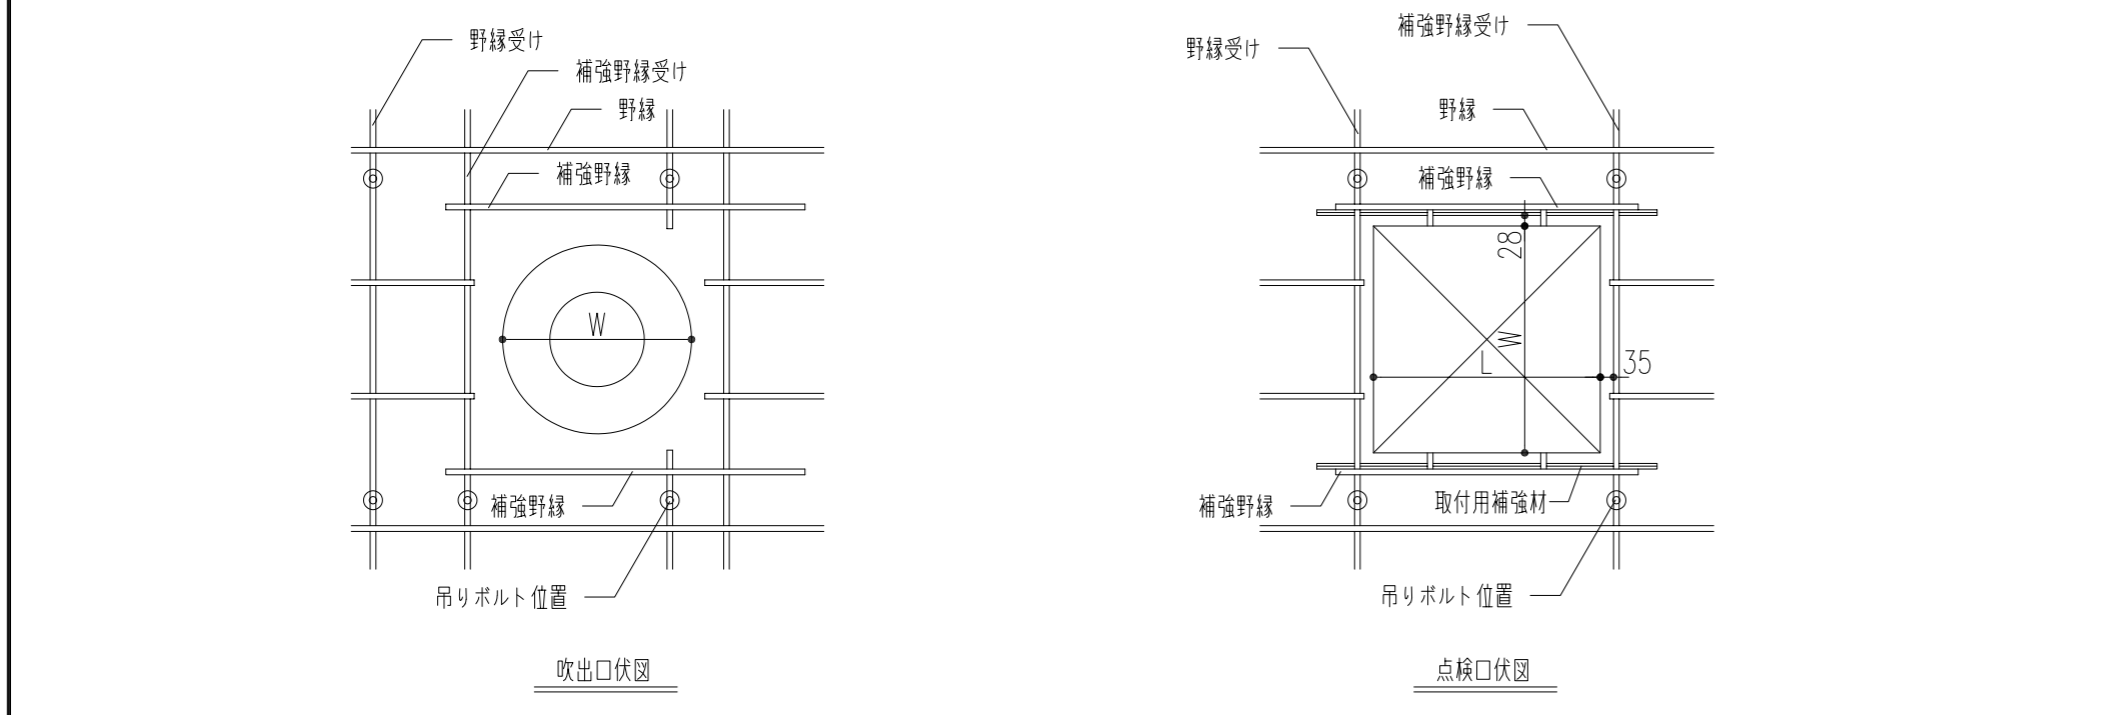


吹出口伏図


点検口伏図

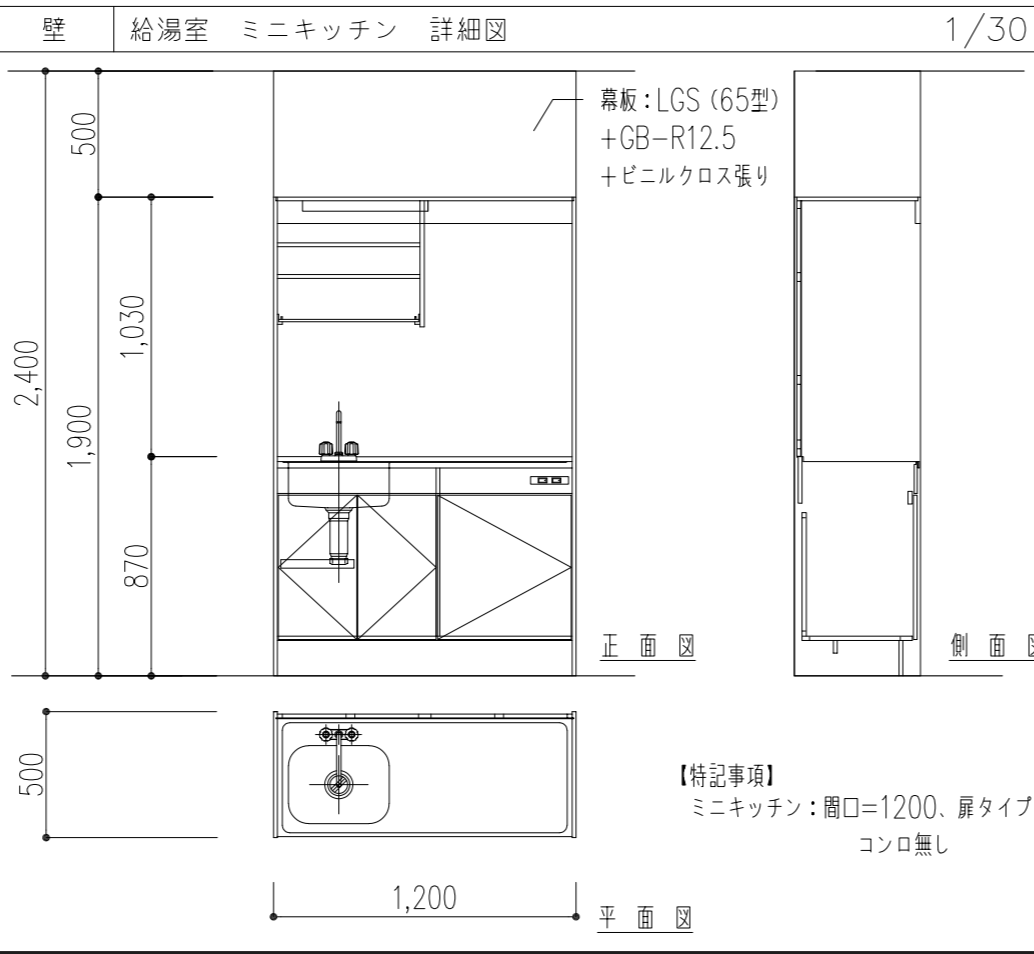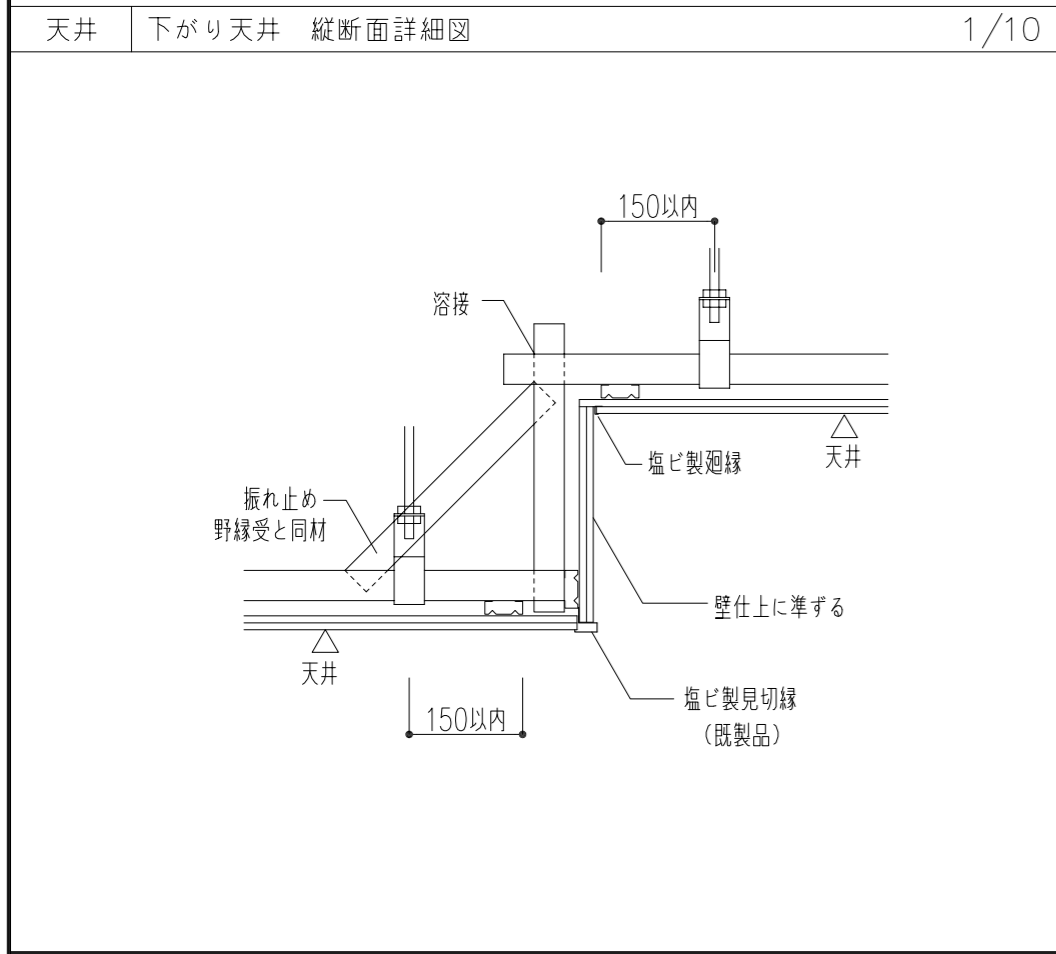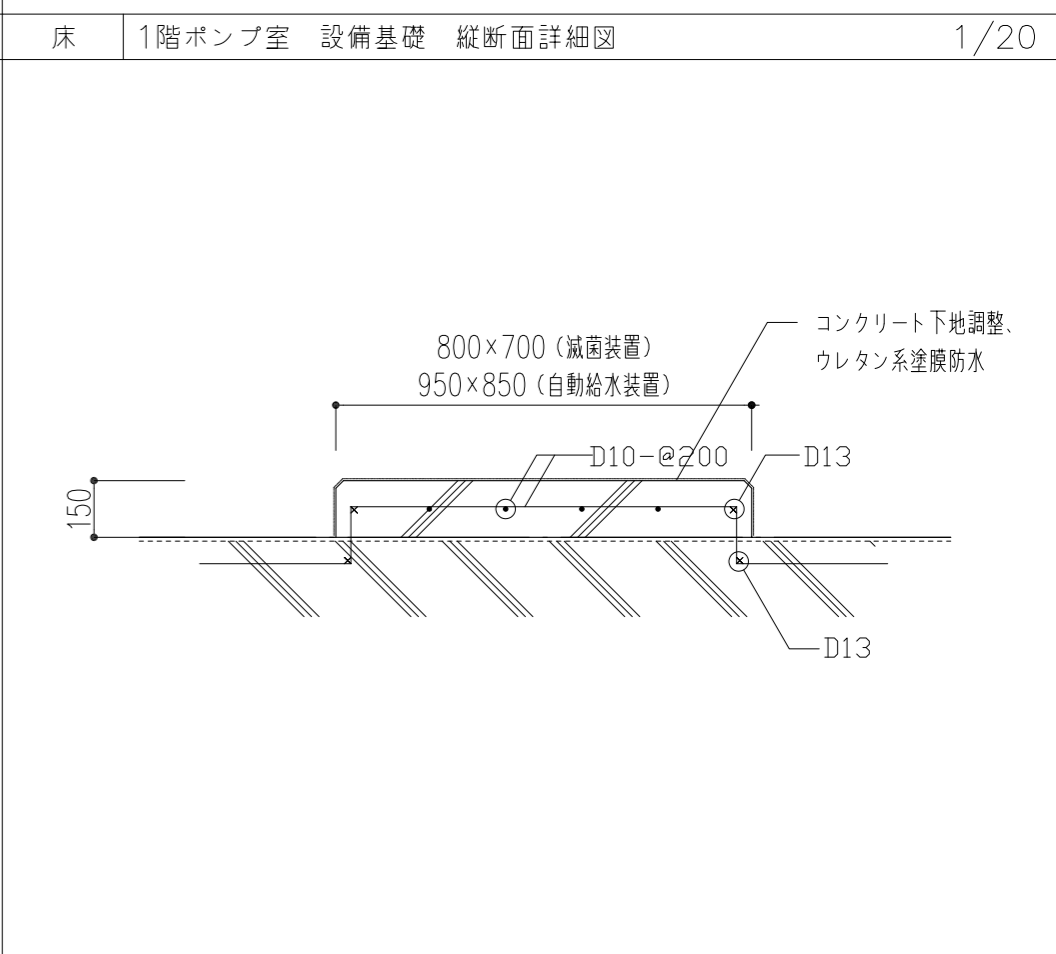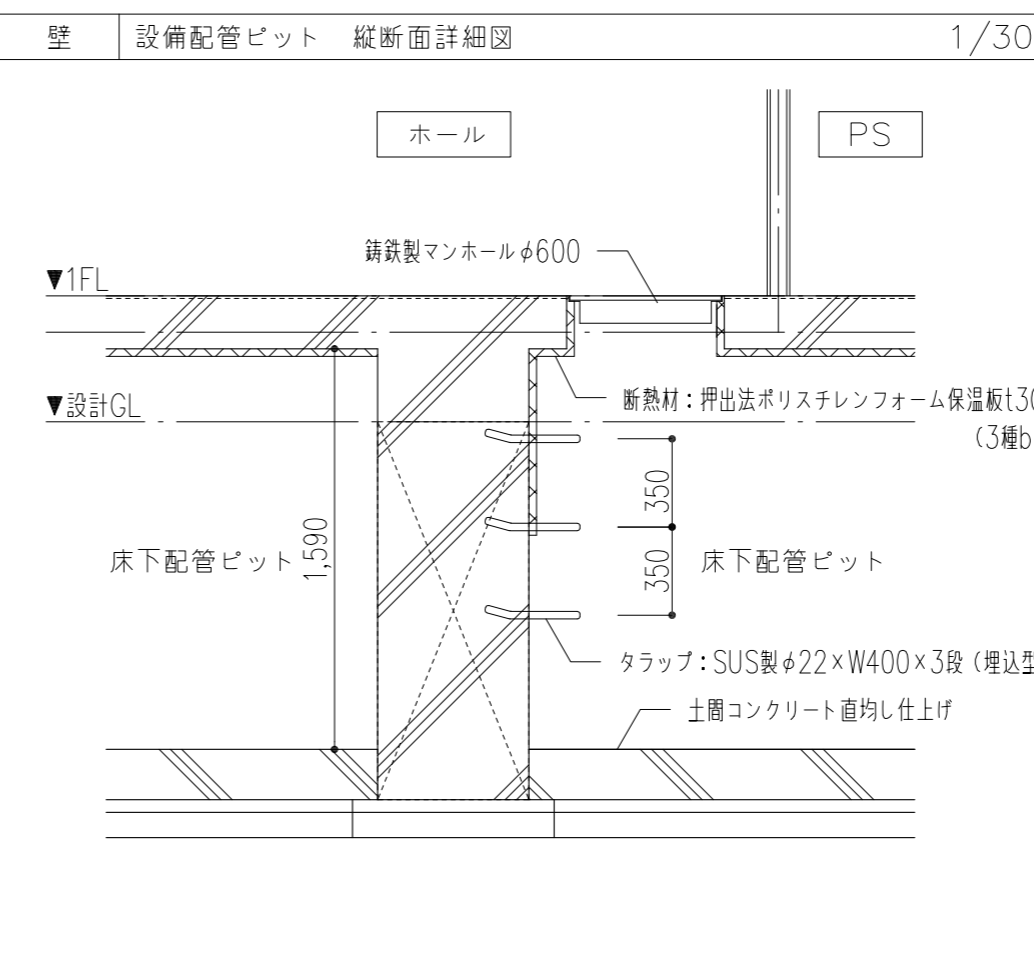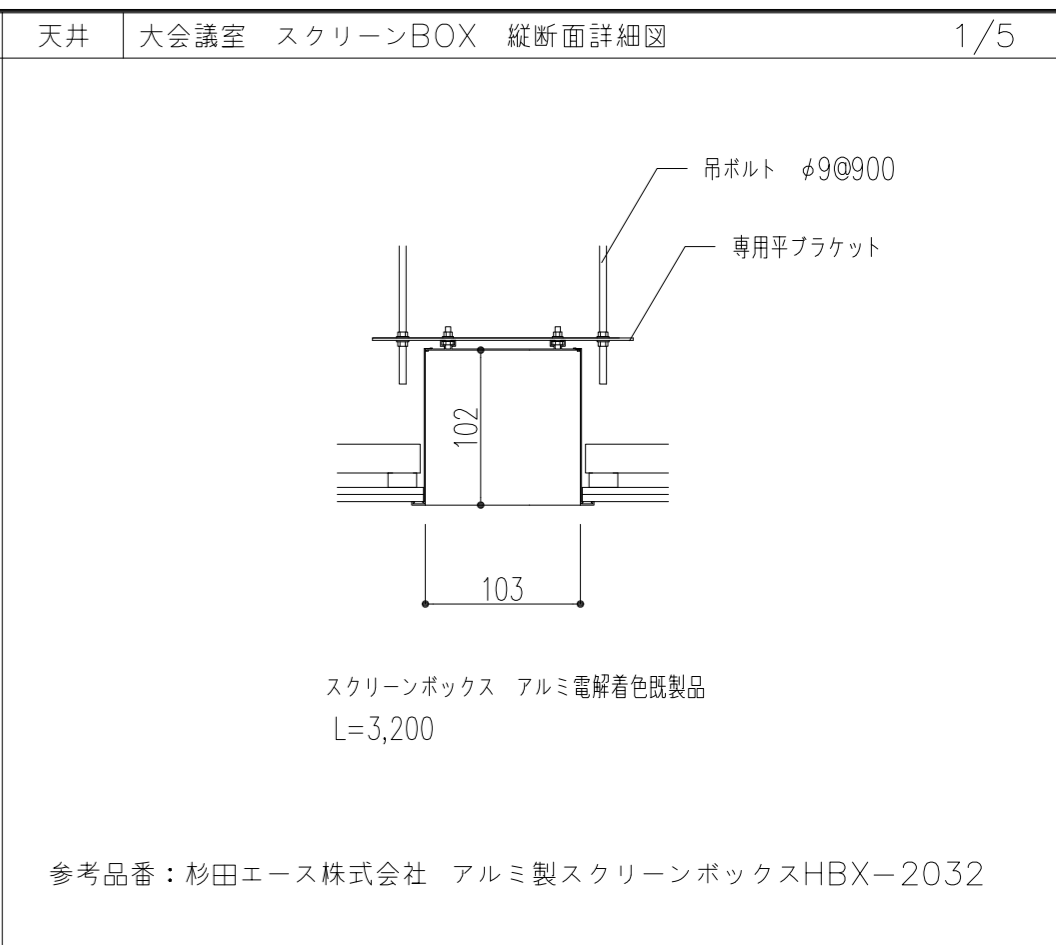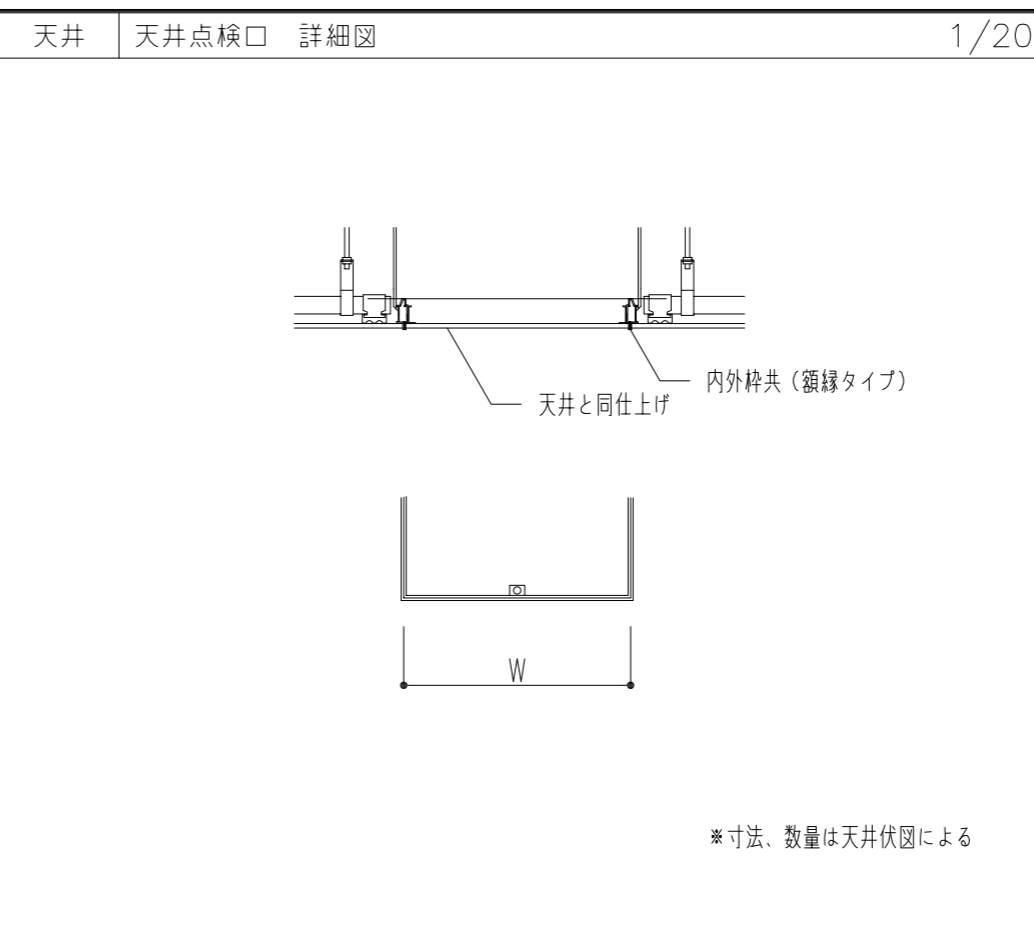


<p>特記事項</p> <p>←●: シーリング MS-2 (変成シリコン系) とし、特記無き場合は20×10とする。 参考品番は全て同等品以上とする。</p>	<p>工事名称 徳島中央広域連合西消防署新築工事</p> <p>図面名称 部分詳細図-6</p>	<p>図面No. D / 06</p> <p>縮尺 A3 (1/30) A2 (1/20)</p>	<p>工事種別 建築</p> <p>株式会社 阿波設計事務所 四国支店 一級建築士事務所 徳島県知事登録 第41036号</p>	<p>管理建築士 一級建築士 校閲</p> <p>程野 祐介 大臣登録 第338983号 担当</p> <p>製図</p>	<p>設計No. -</p> <p>設計年月日 2017.9</p>
---	--	---	--	---	--

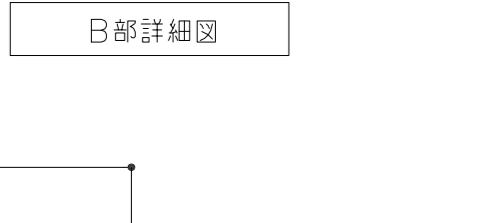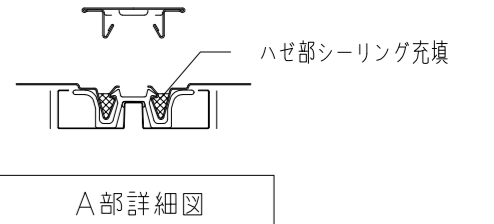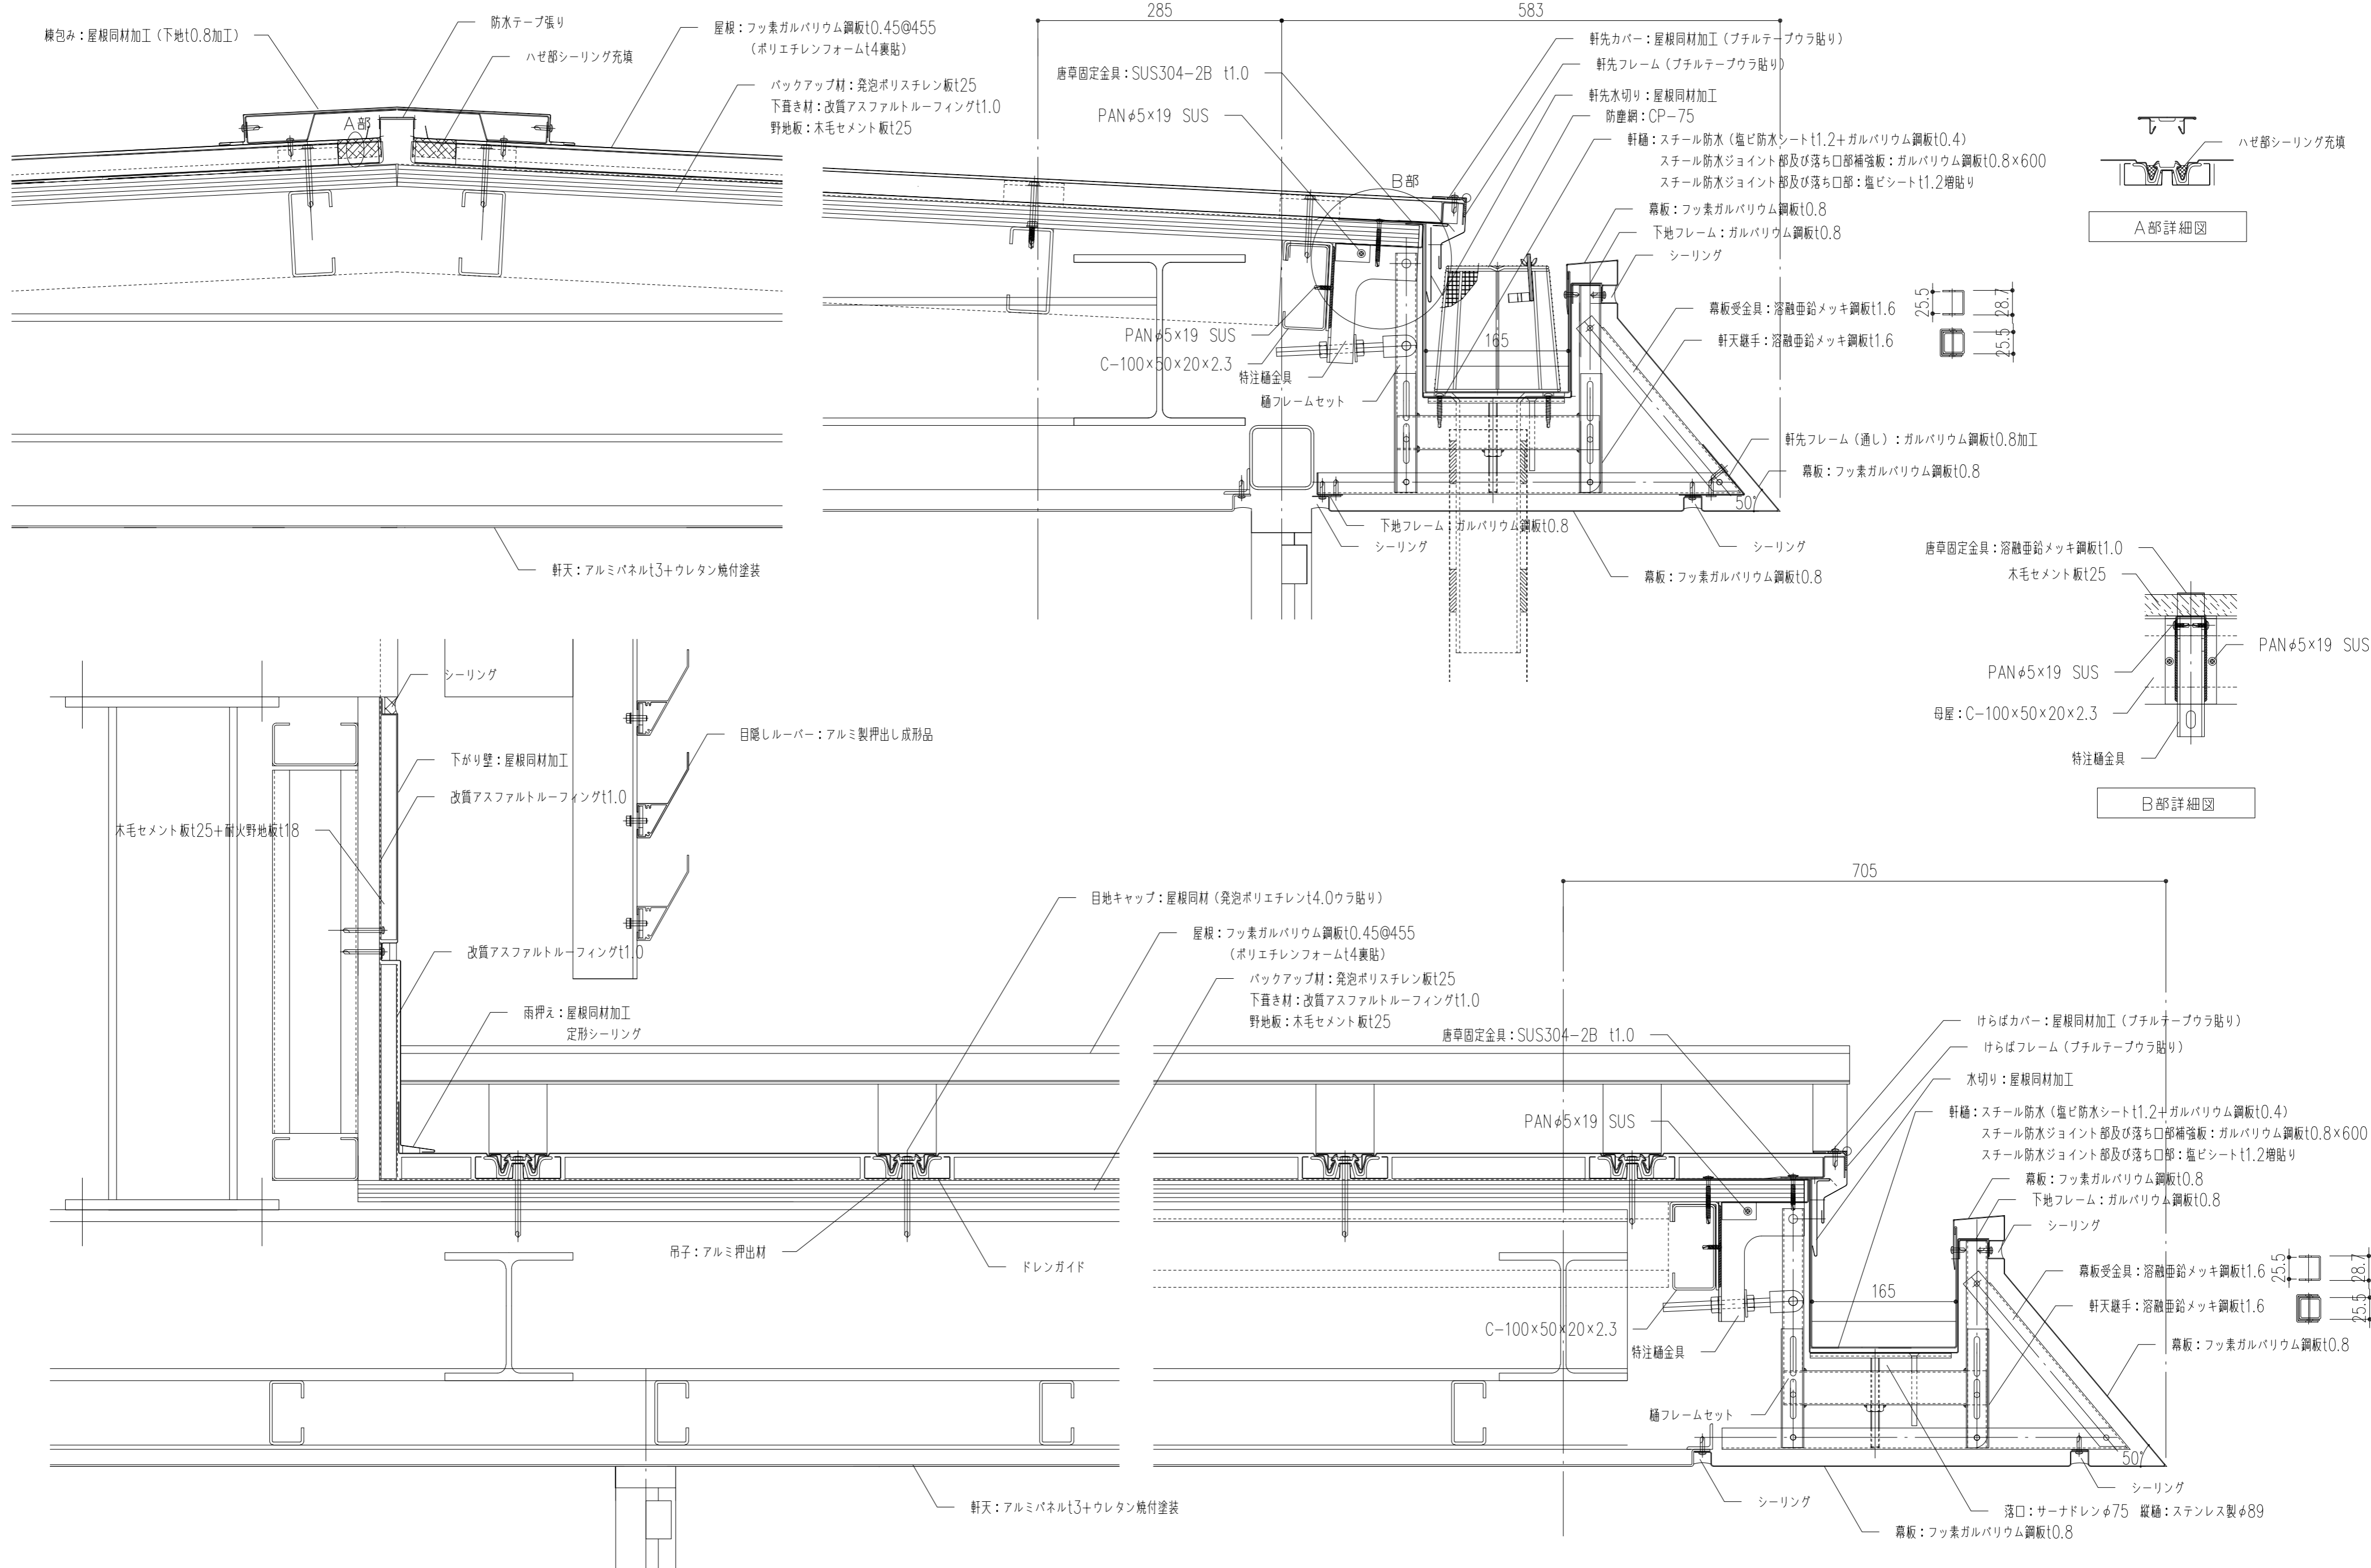


特記事項	工事名称	徳島中央広域連合西消防署新築工事	図面No.	D / 07	工事種別	建築	株式会社 阿波設計事務所 四国支店 一級建築士事務所 徳島県知事登録 第41036号	管理建築士	程野 祐介	設計No.	-
	図面名称	玄関庇 詳細図	縮尺	A3(1/7.5) A2(1/5)	校閲	担当		製図	設計年月日	2017.9	

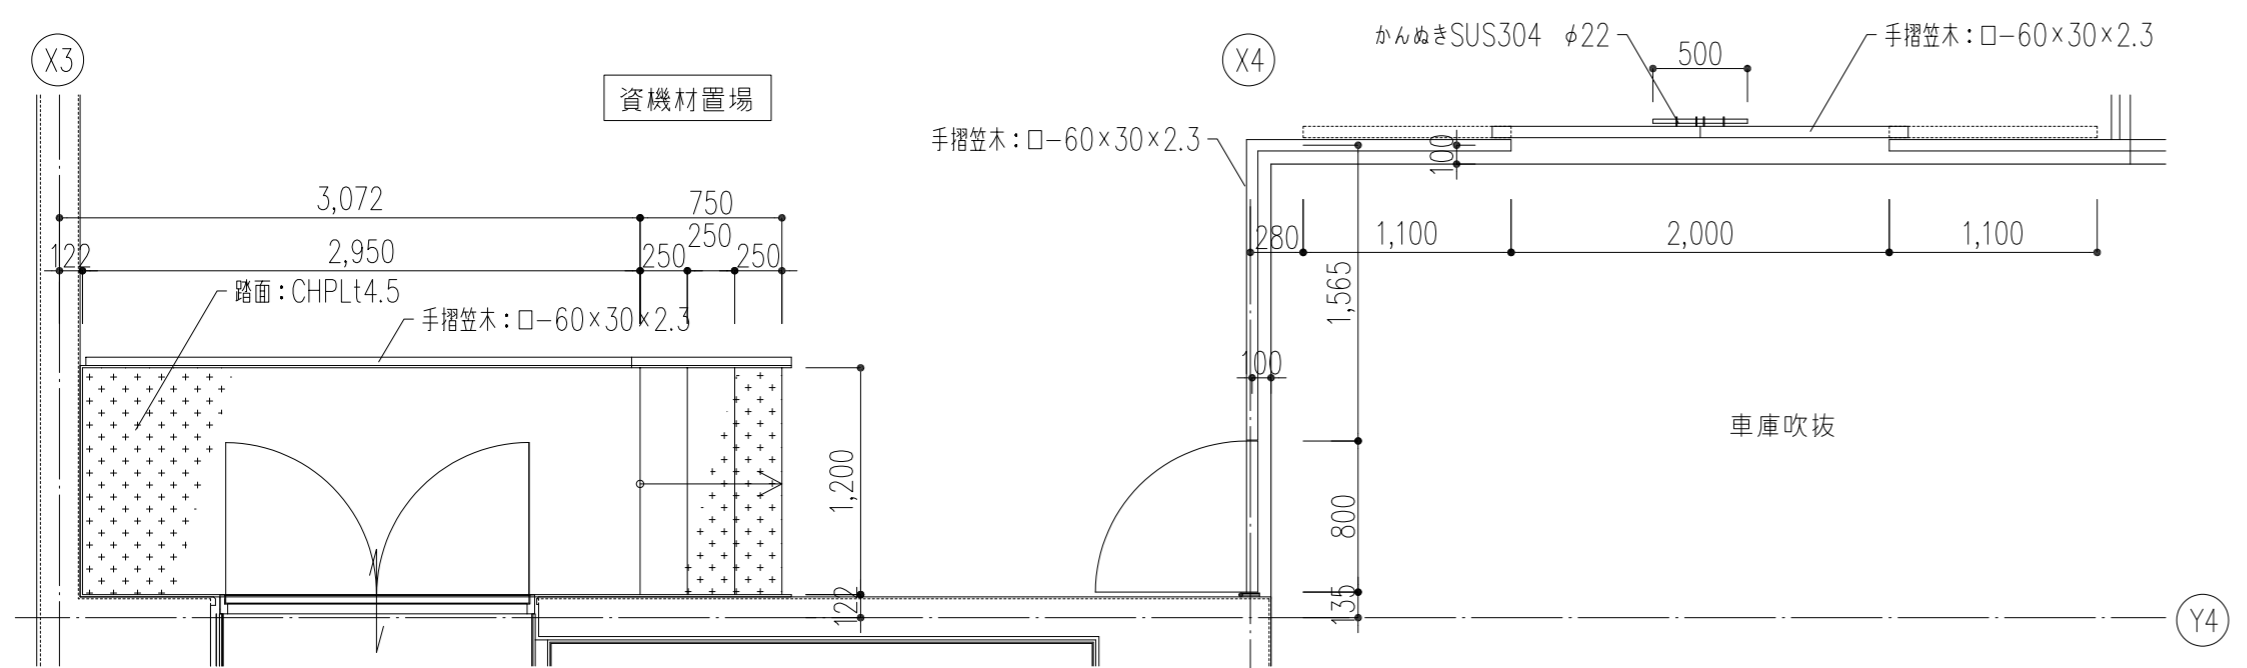


平面図 1/40

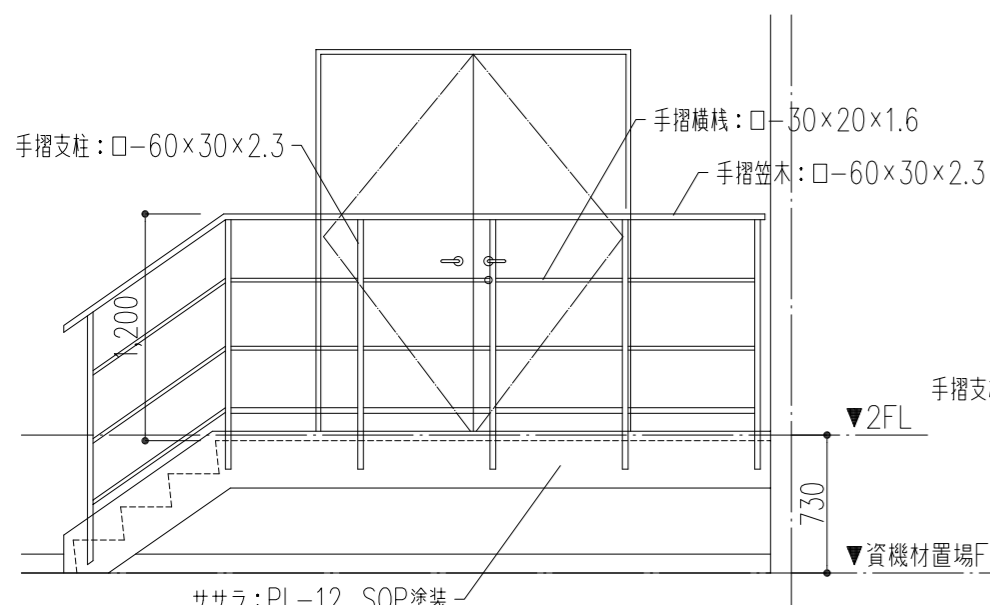


C展開図 1/40

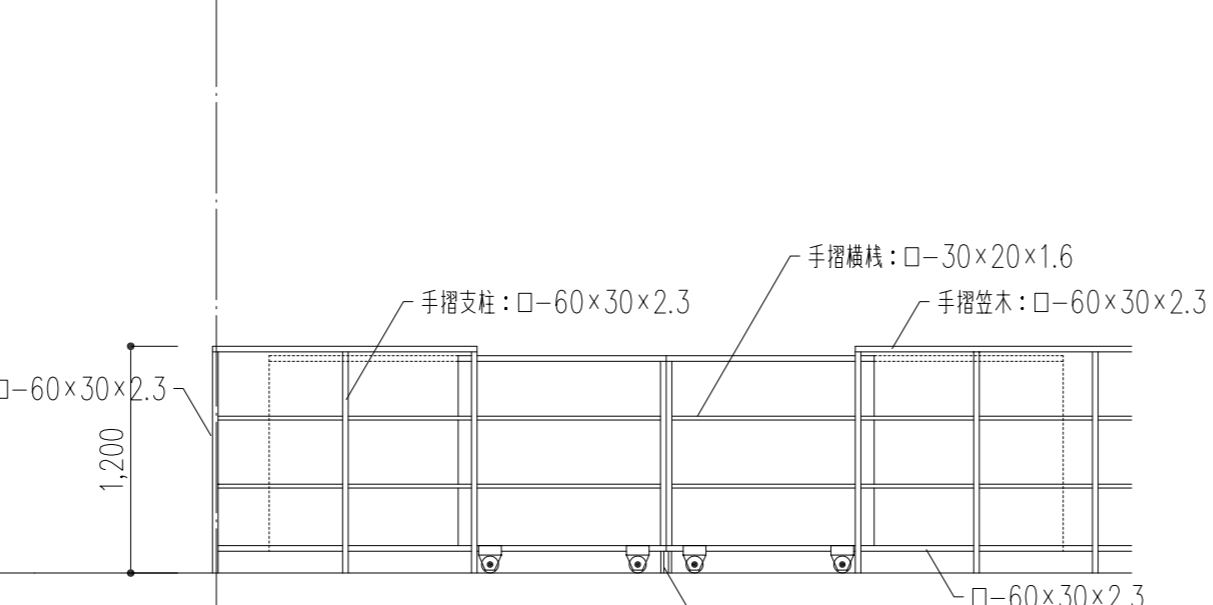


A展開図 1/40

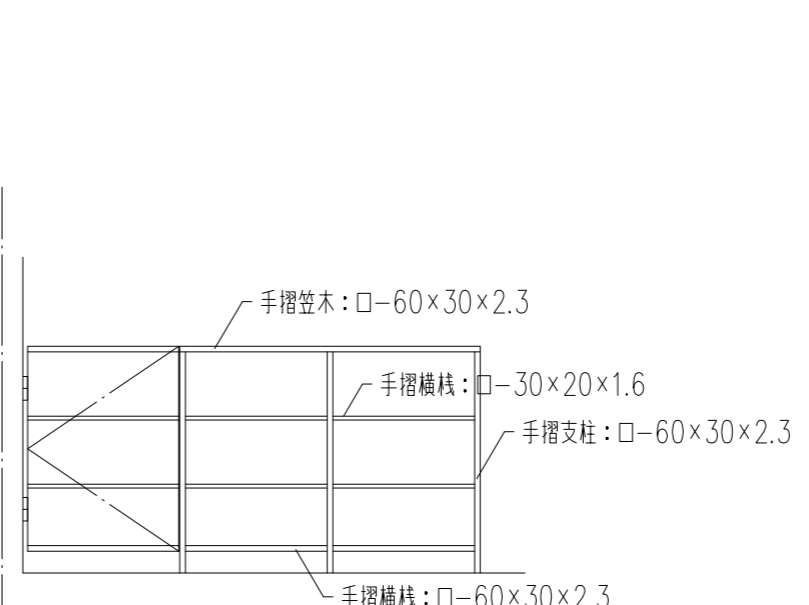


D展開図 1/40

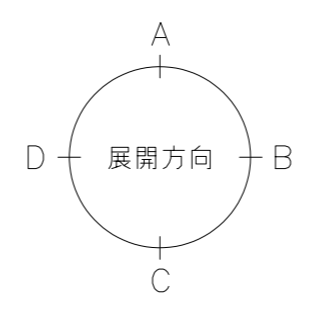



資機材置場 階段手摺詳細図 (側面取付) 1/20

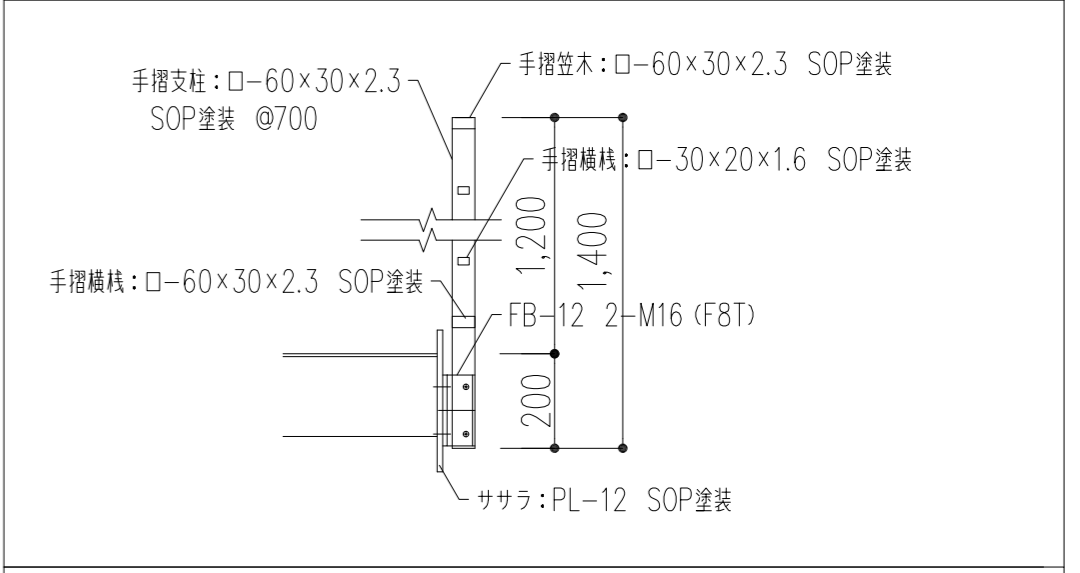


資機材置場 出入口階段 縦断面詳細図 1/20

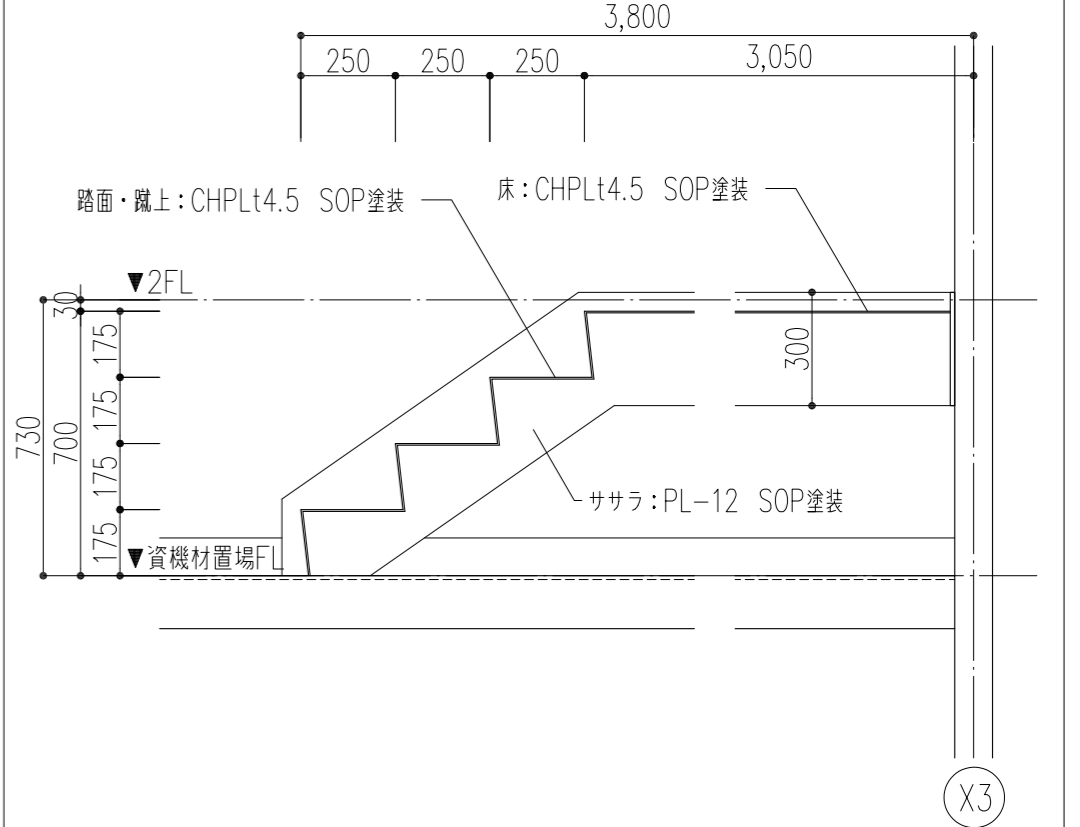


手摺 (床面取付) 縦断面詳細図 1/10

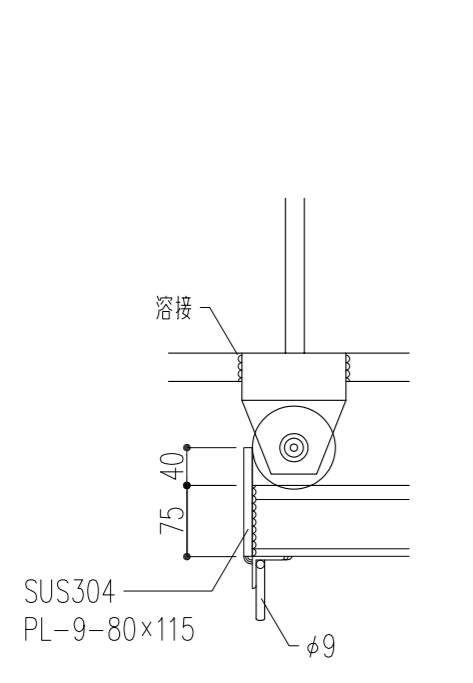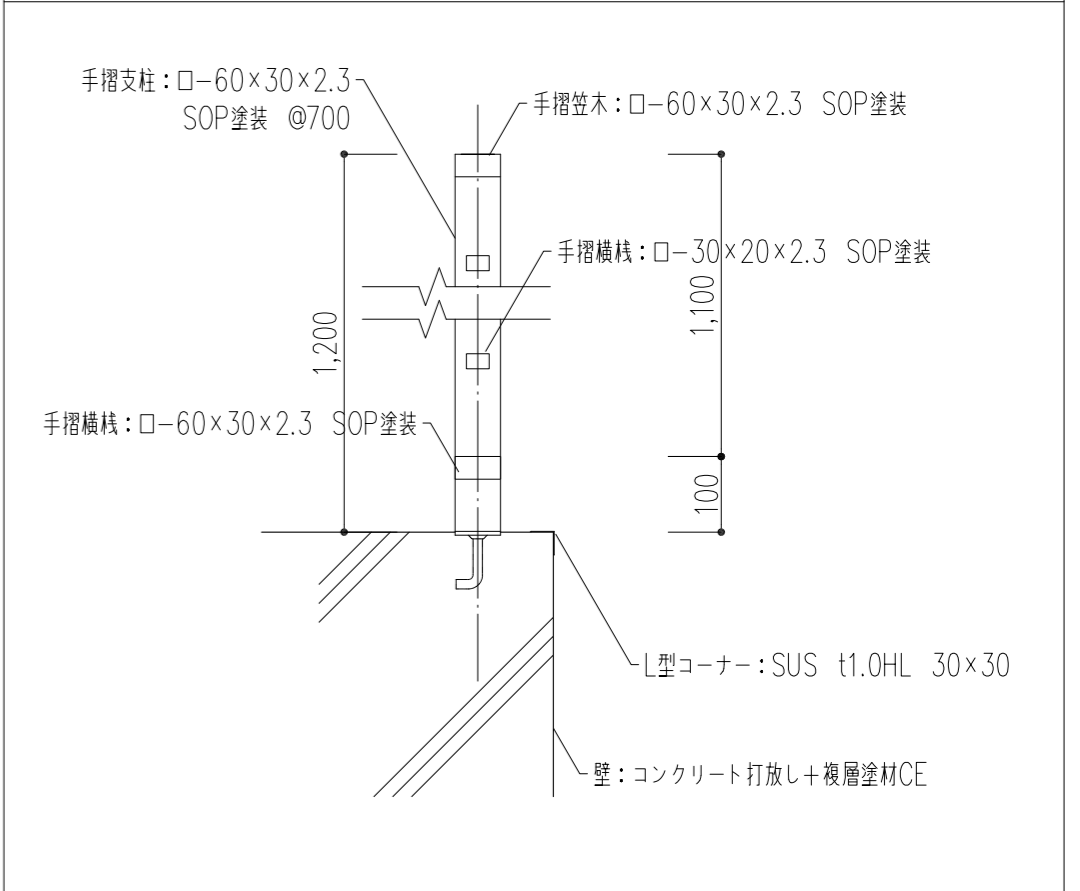

ストッパー詳細図 1/10

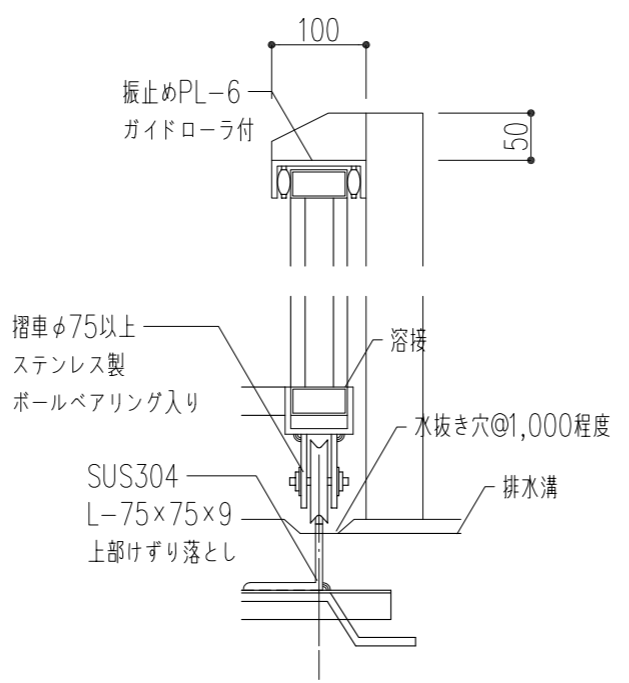







引き戸断面詳細図 1/10

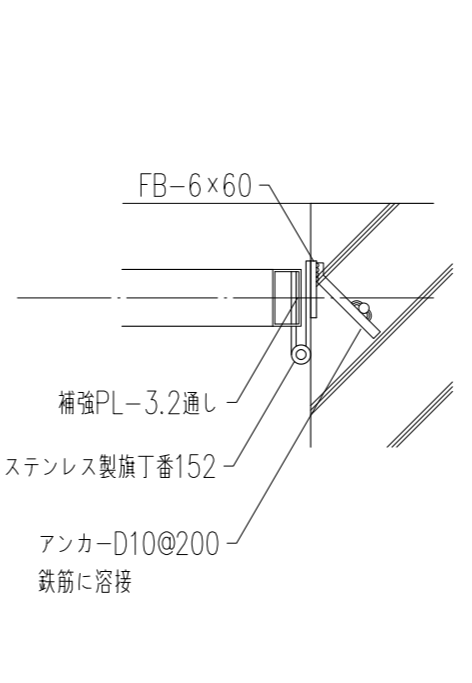

開き戸丁番取合い詳細図 1/10

*見えがかり鉄面はSOP塗とする。



特記事項	工事名称 徳島中央広域連合西消防署新築工事	図面No. D / 08	工事種別 建築	株式会社 阿波設計事務所 四国支店	管理建築士 程野 祐介 一級建築士 大臣登録 第338983号	設計No. -
	図面名称 資機材置場 詳細図	縮尺 A3 (1/60) A2 (1/40)		一級建築士事務所 徳島県知事登録 第41036号	校閲 担当 製図	設計年月日 2017.9

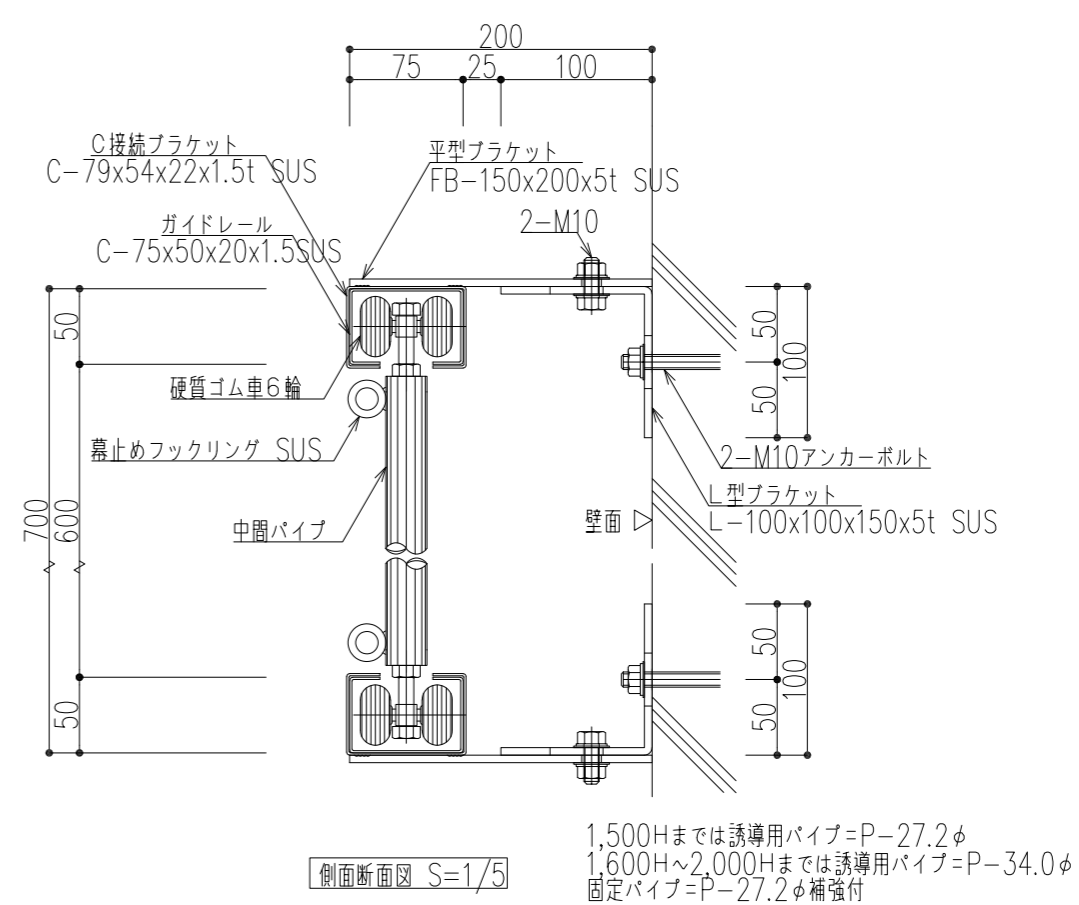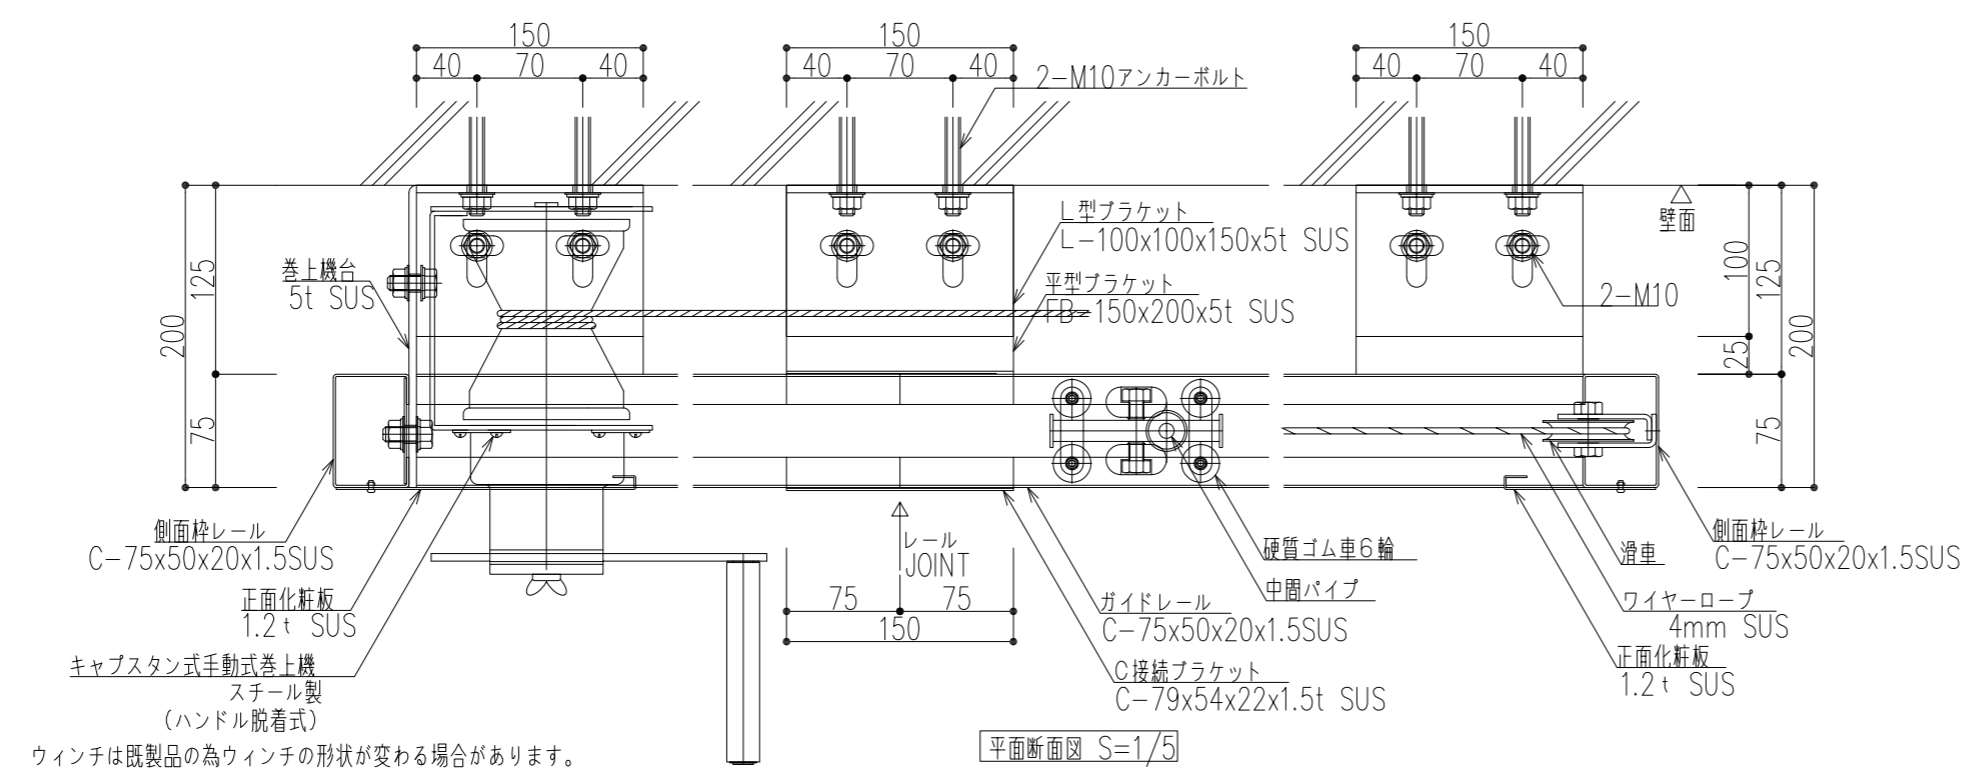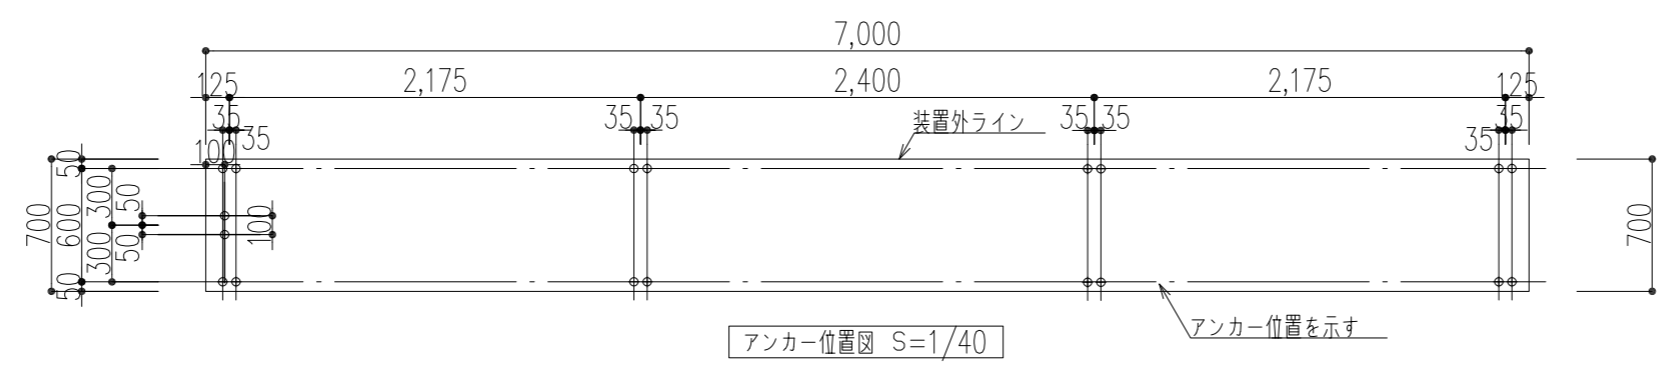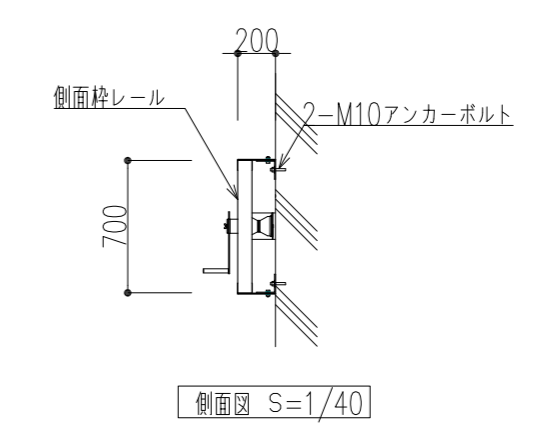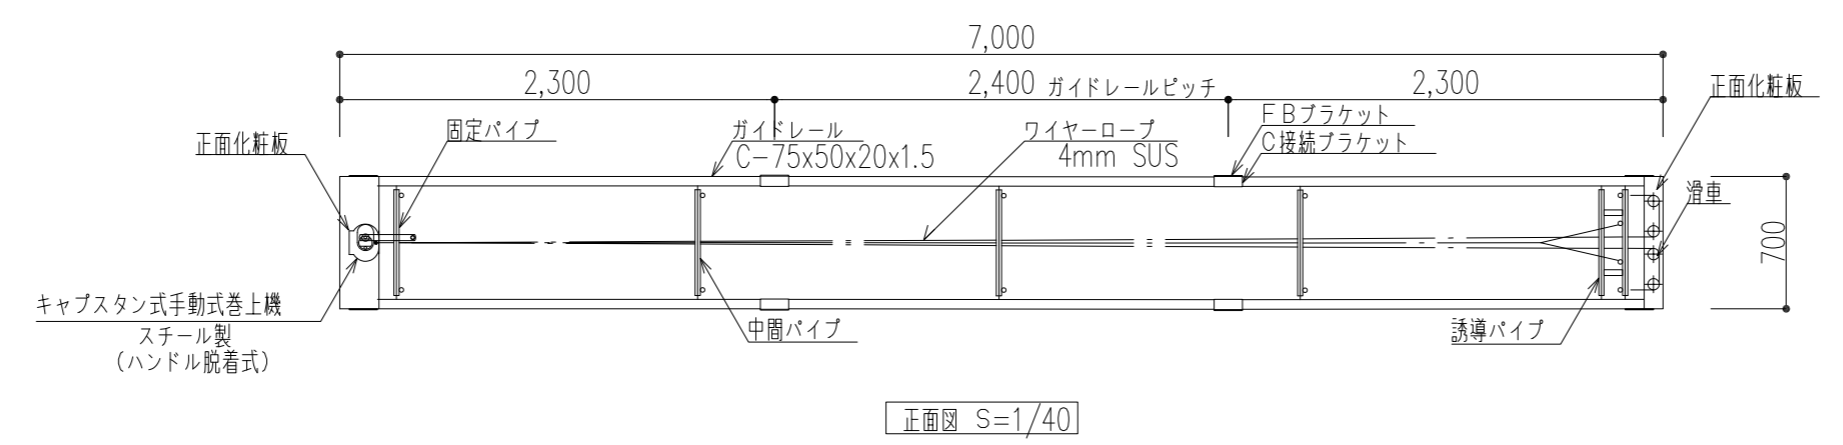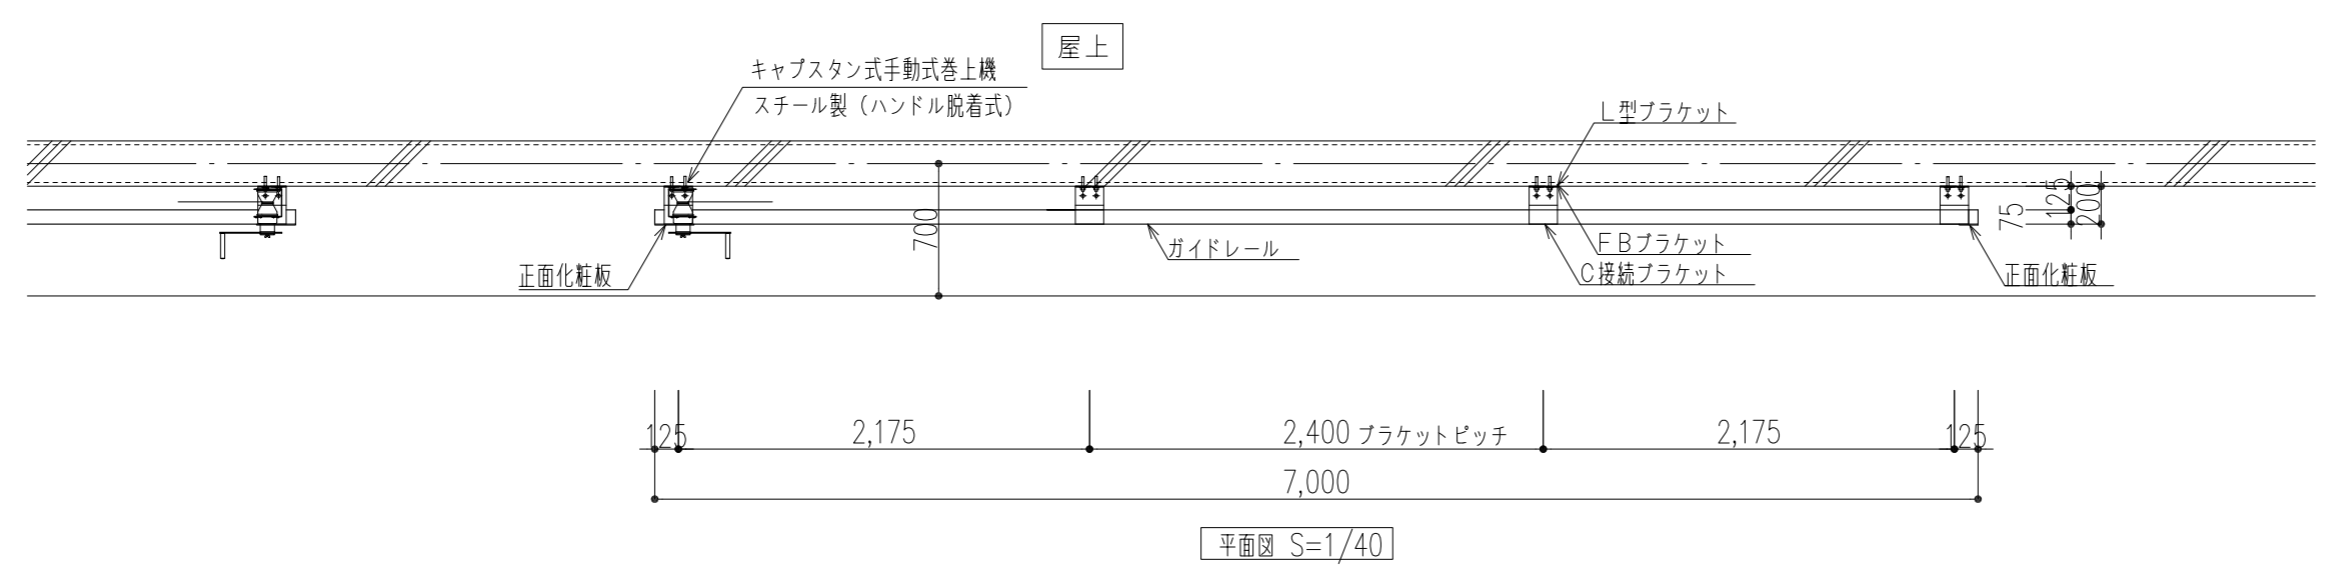

1,500Hまでは誘導用パイプ=P-27.2φ
1,600H~2,000Hまでは誘導用パイプ=P-34.0φ
固定パイプ=P-27.2φ補強付




ウィンチは既製品の為ウィンチの形状が変わる場合があります。

特記事項	工事名称	徳島中央広域連合西消防署新築工事	図面No.	D / 09	工事種別	建築	株式会社 阿波設計事務所 四国支店 一級建築士事務所 徳島県知事登録 第41036号	管理建築士	程野 祐介	設計No.	-
	図面名称	横断幕装置 詳細図	縮尺	A3 (1/60・45) A2 (1/40・30)	校閲	担当		製図	設計年月日	2017.9	

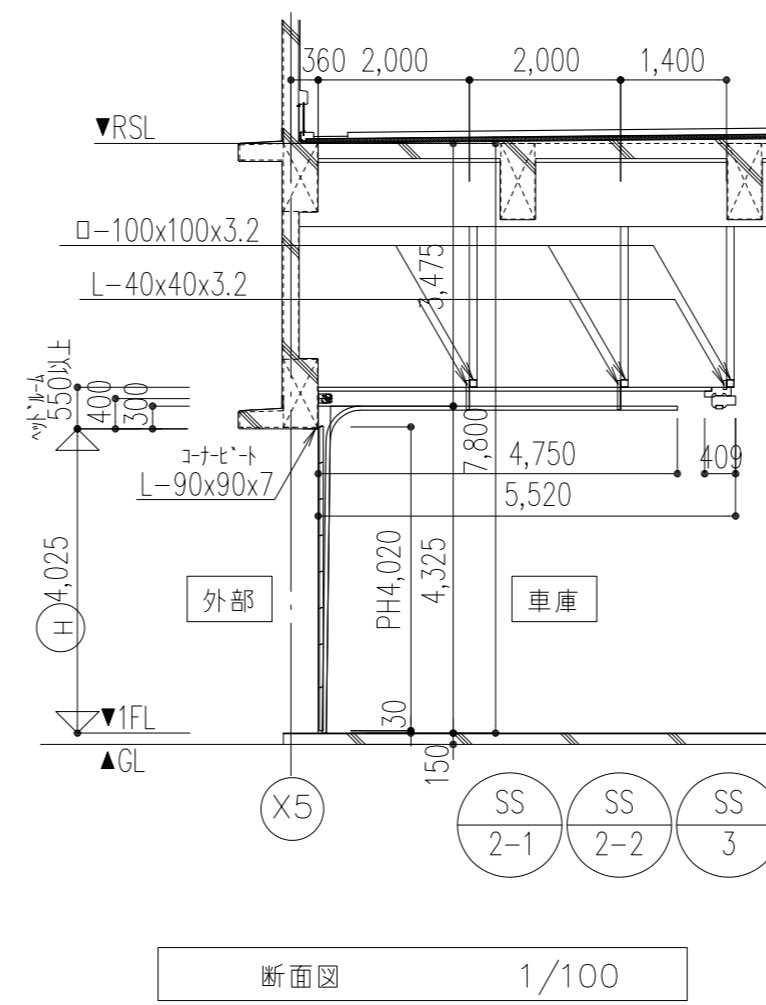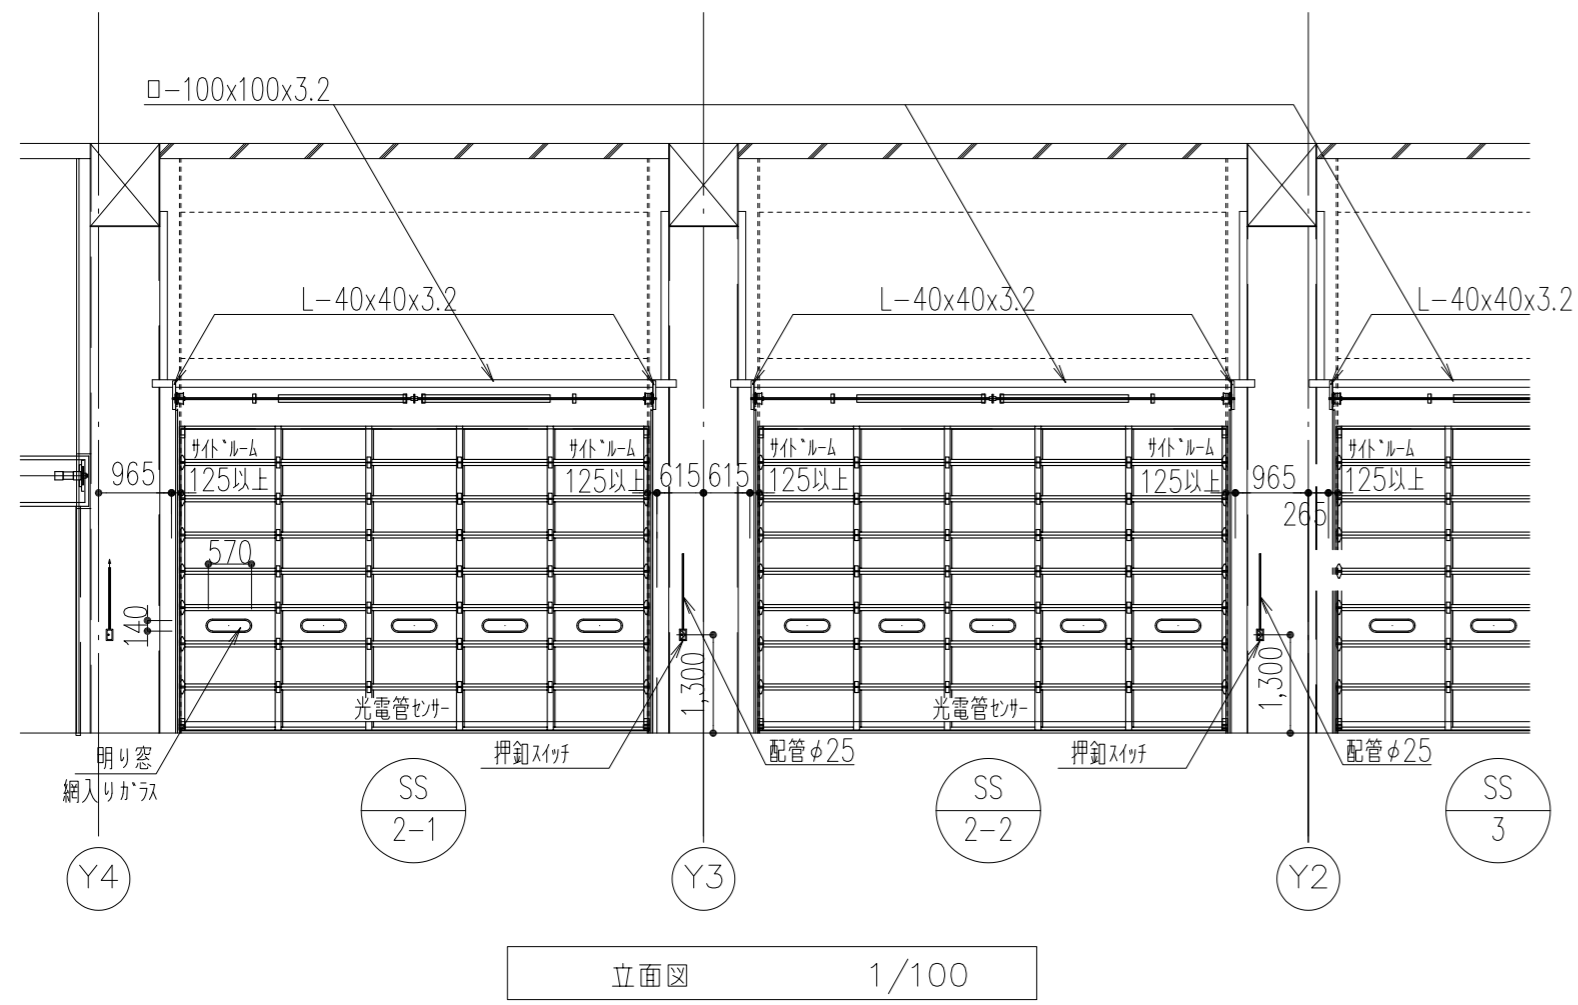

オーバースライディングドア仕様表 (共通)	
機種	重量タイプ
納まり	スタンダード
操作方法	電動トロリー式
パネル仕様	スチールt0.8
明窓	丸型明り窓
嵌込付	網入りガラス
鍵	無
耐風圧強度	100シリーズ
備考	急降下停止装置付
	押釦 PBC-60UBE
	光電管: BSS-1





*セレカード II 3点式200V用コンパナ (送信機2個)

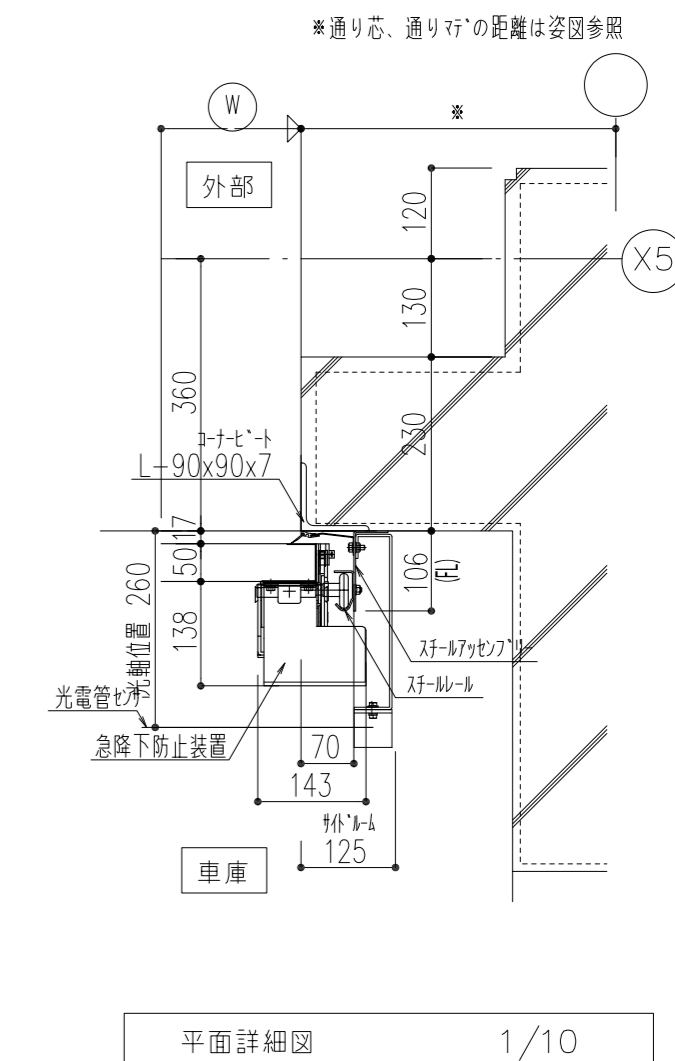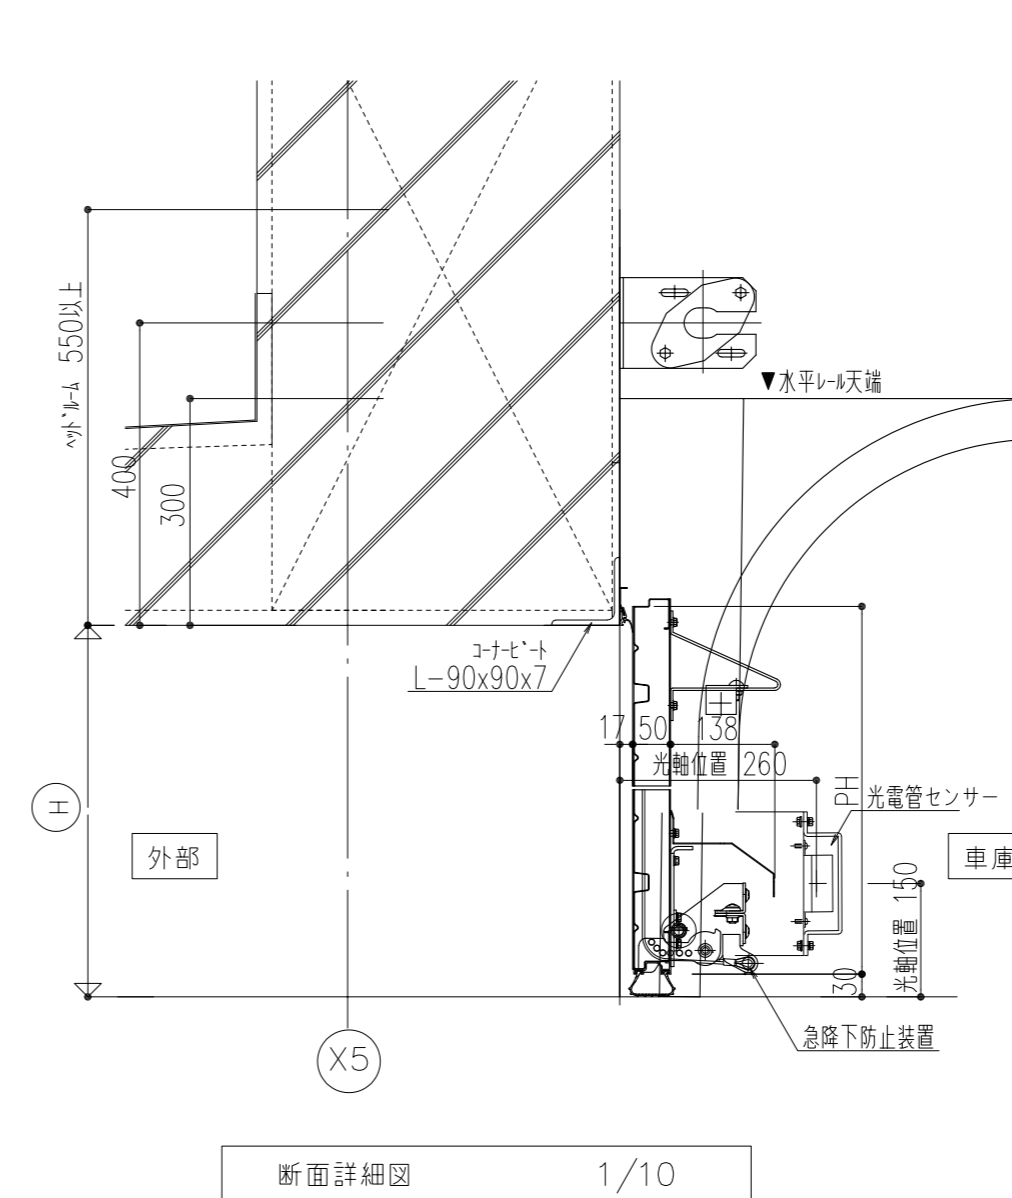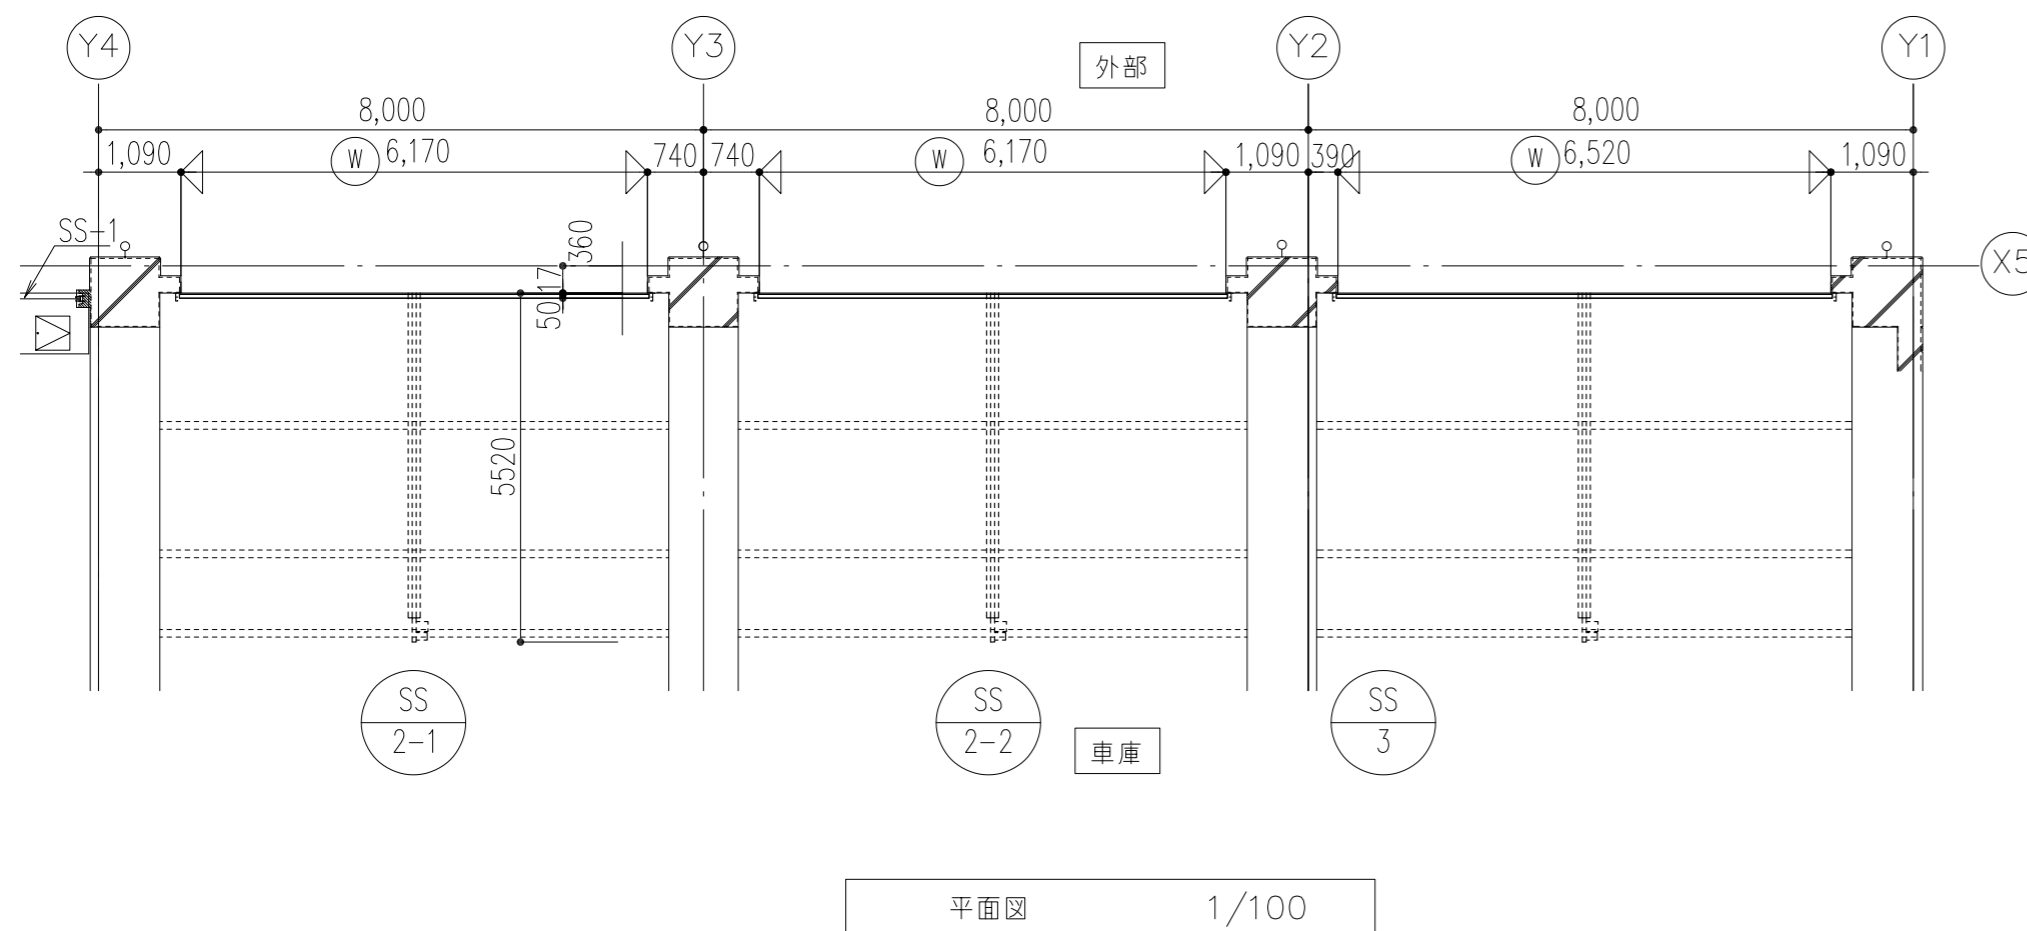


特記事項	工事名称 徳島中央広域連合西消防署新築工事	図面No. D / 10	工事種別 建築
	図面名称 オーバースライダー詳細図	縮尺 A3 (1/150) A2 (1/100)	

株式会社 阿波設計事務所 四国支店	管理建築士 程野 祐介	設計No. —
一級建築士事務所 徳島県知事登録 第41036号	一級建築士 大臣登録 第338983号	設計年月日 2017.9
校閲	担当	製図

校閲	担当	製図
----	----	----

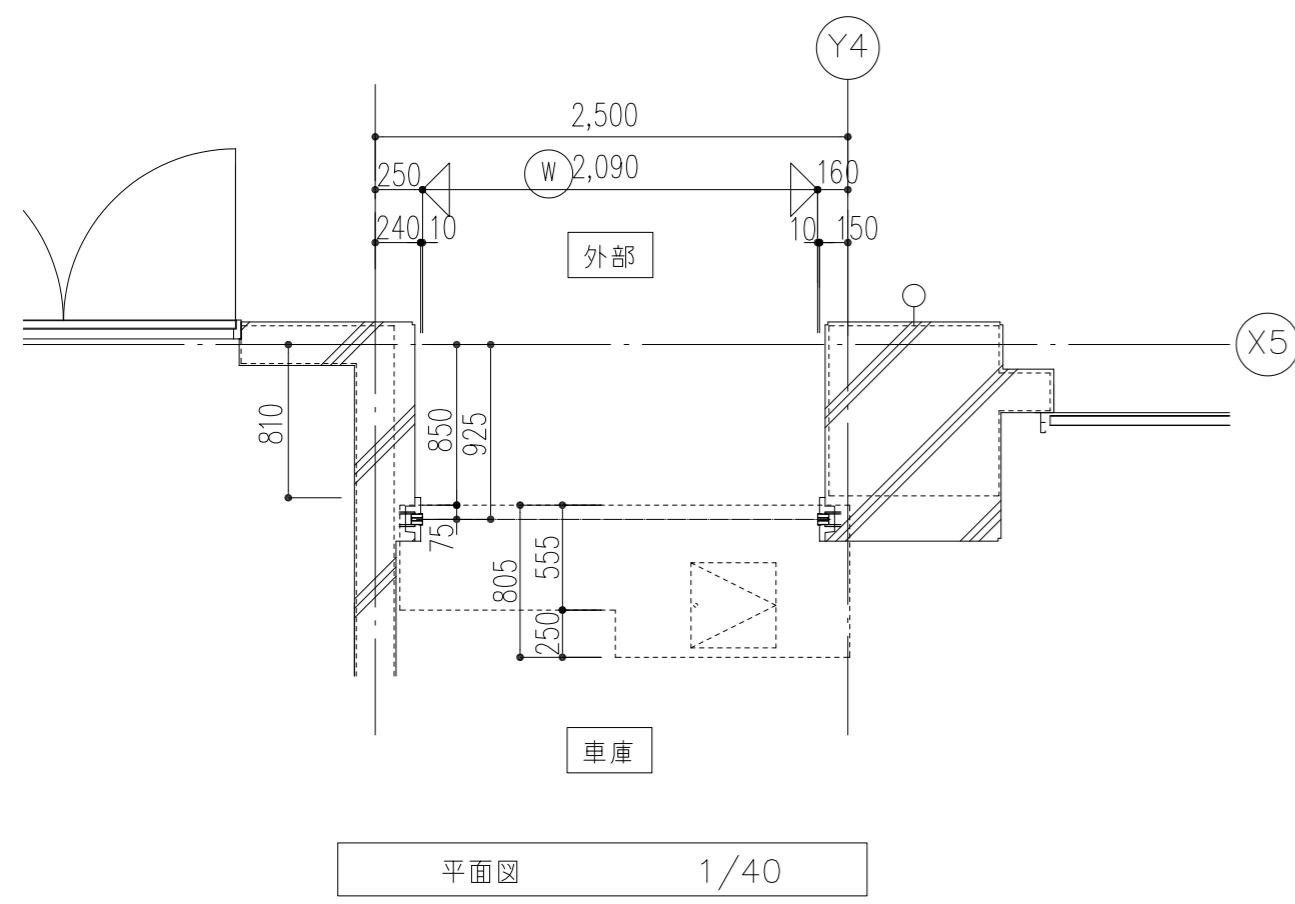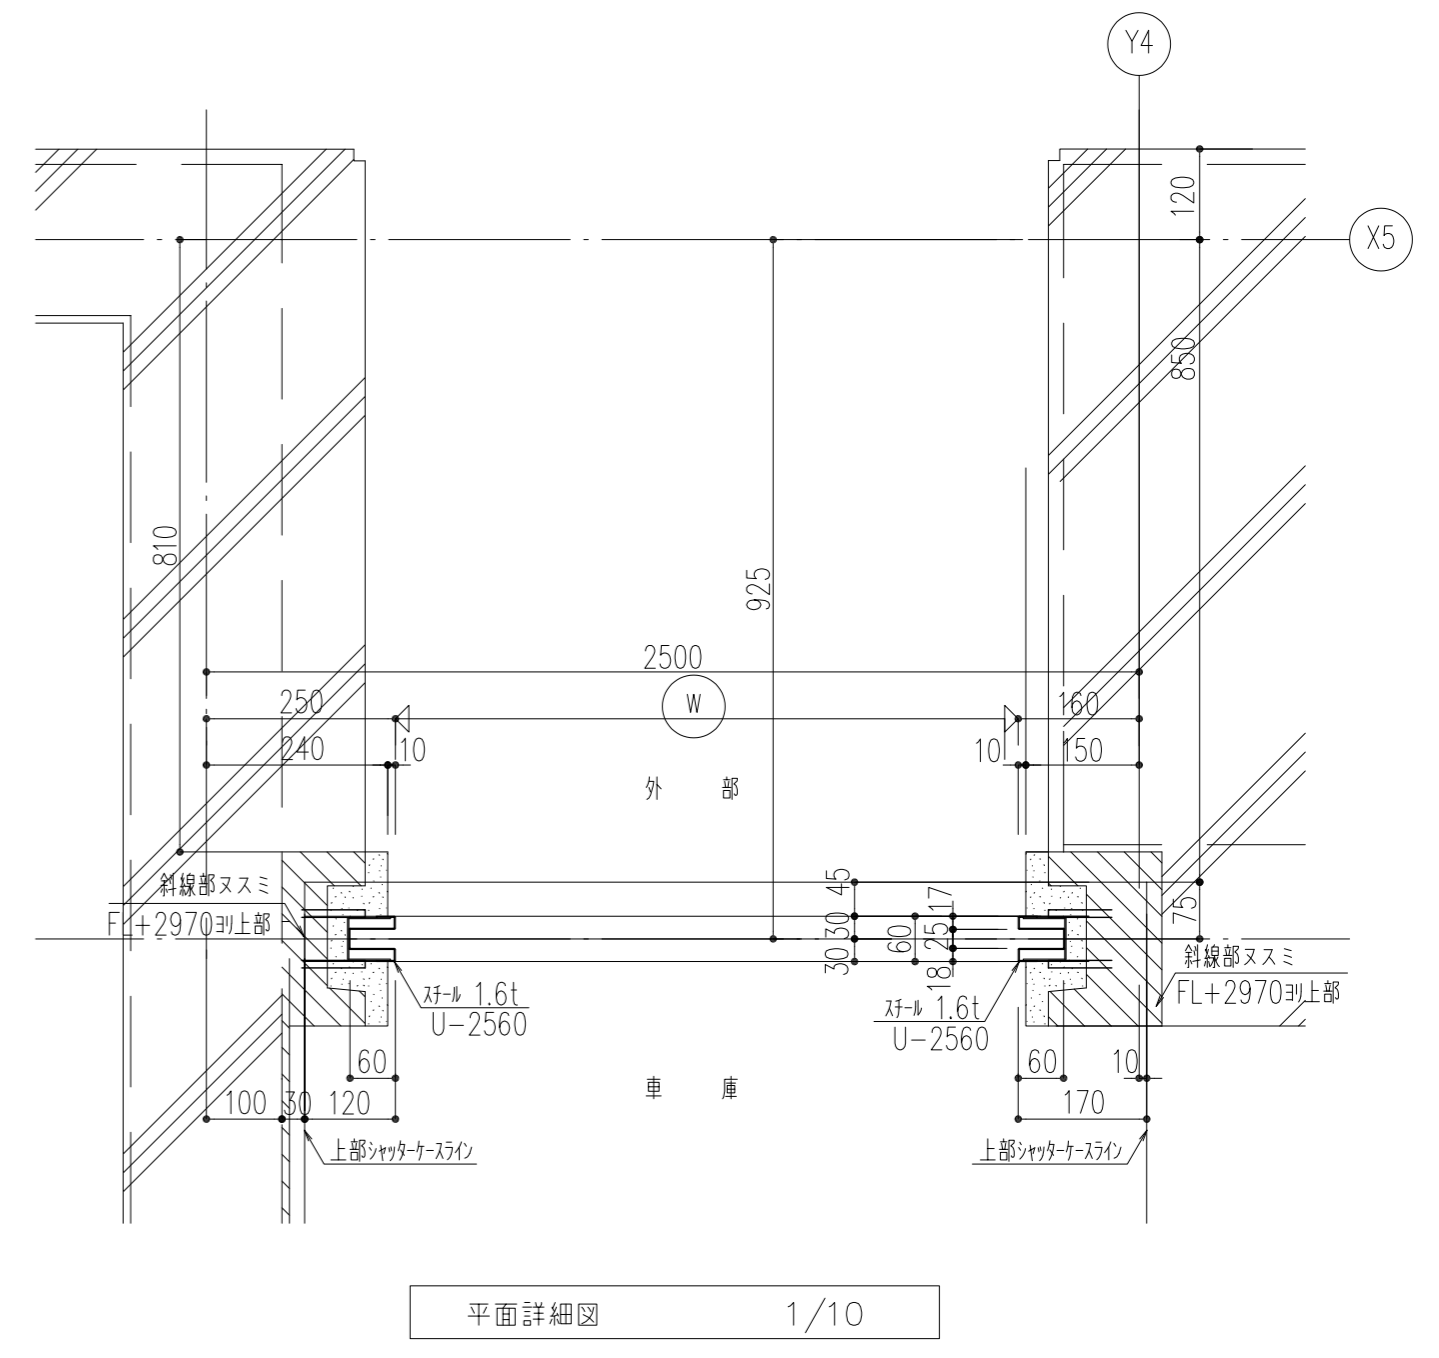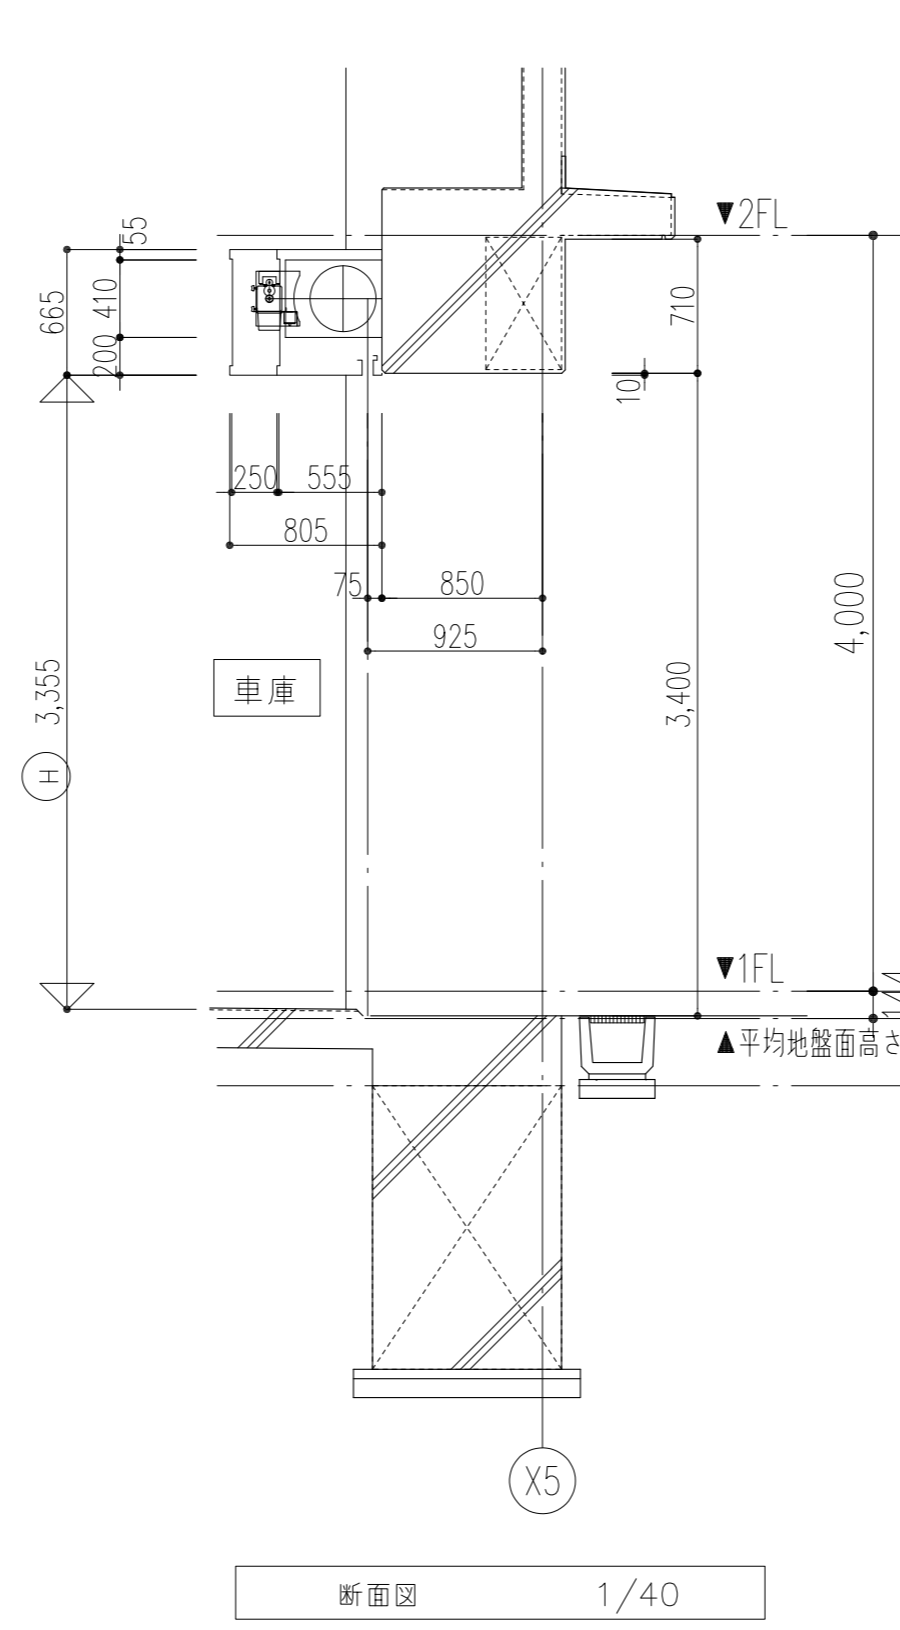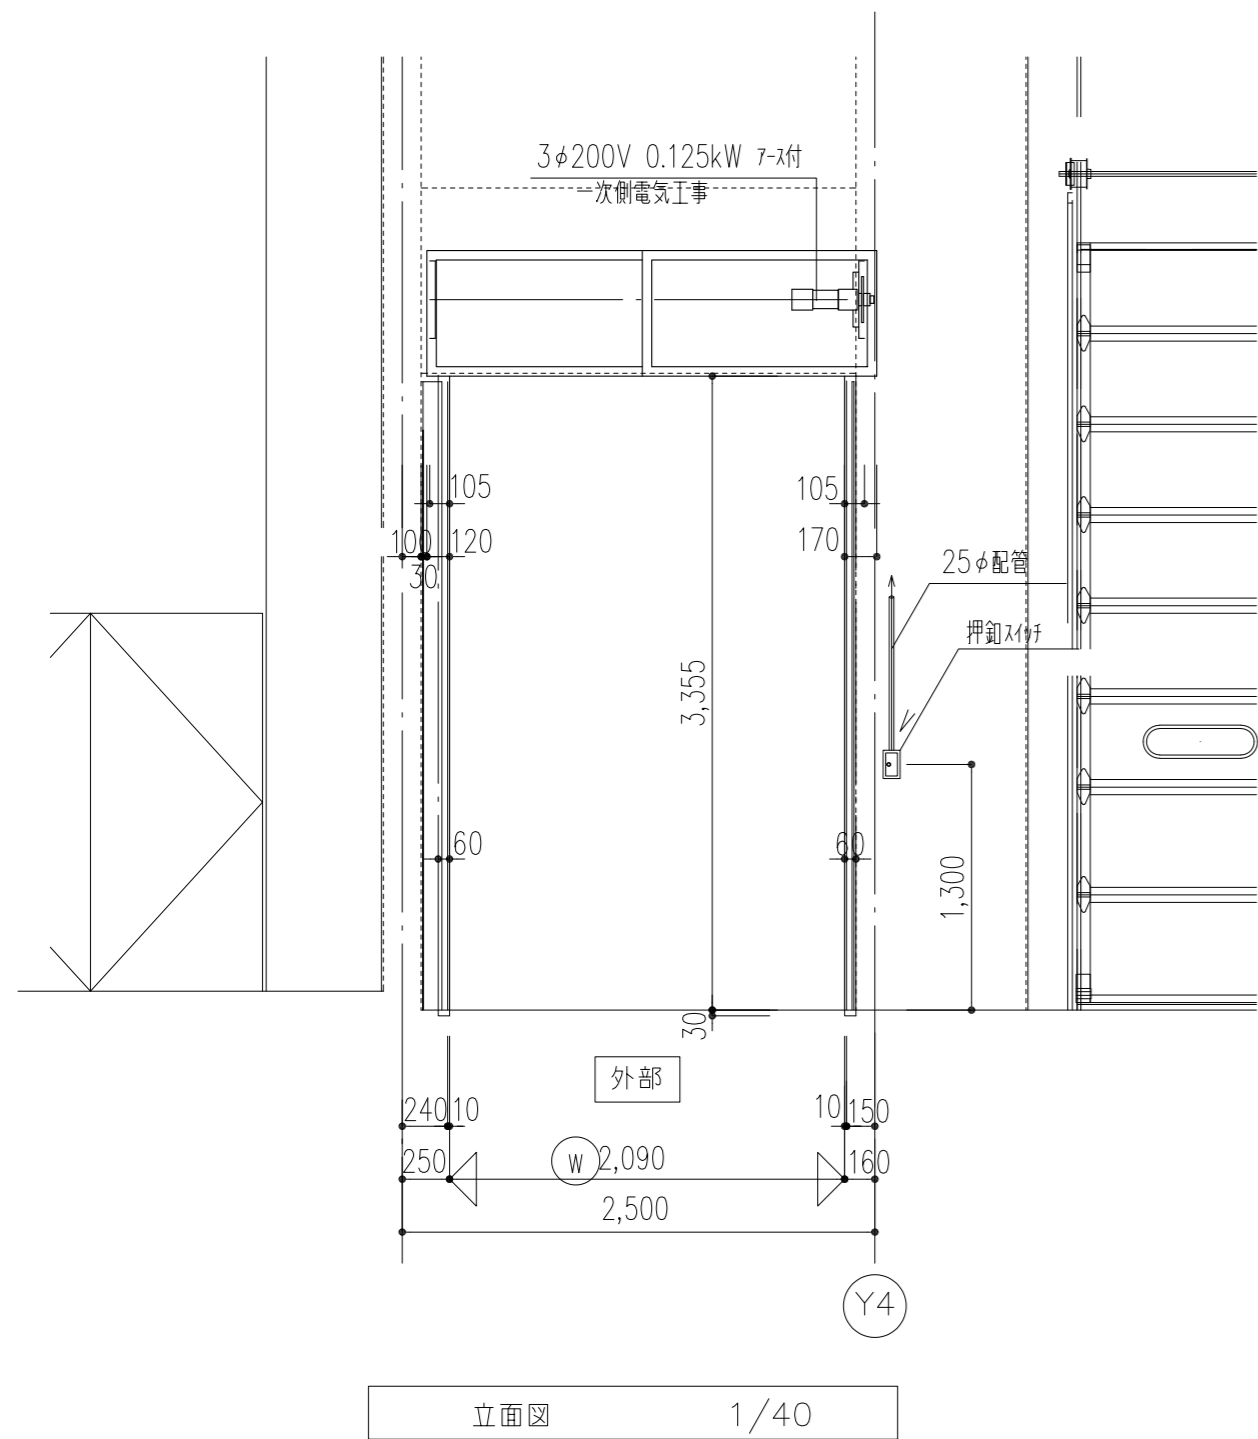

電動・管理				
符号	SS-1	開閉機	型式	EGLM-30M
スラット	C-956 St -1.6 mm		手動時	ハンドル
座板	P-4040S2A	ブラケット	駆動側	姿図参照
	AL -1.6 mm	取付位置	従動側	姿図参照
レール	St -1.6 mm	押釘・手閉器	PBC-60UBE	
マグサ	St -1.6 mm	自動閉鎖装置		
ケース	St -1.6 mm	非常時安全装置	急降下停止	
シャフト	5B-3530	障害物感知装置	MSS-4.2	
ブラケット	BRL-205-35/BRL-205-30			
備考				

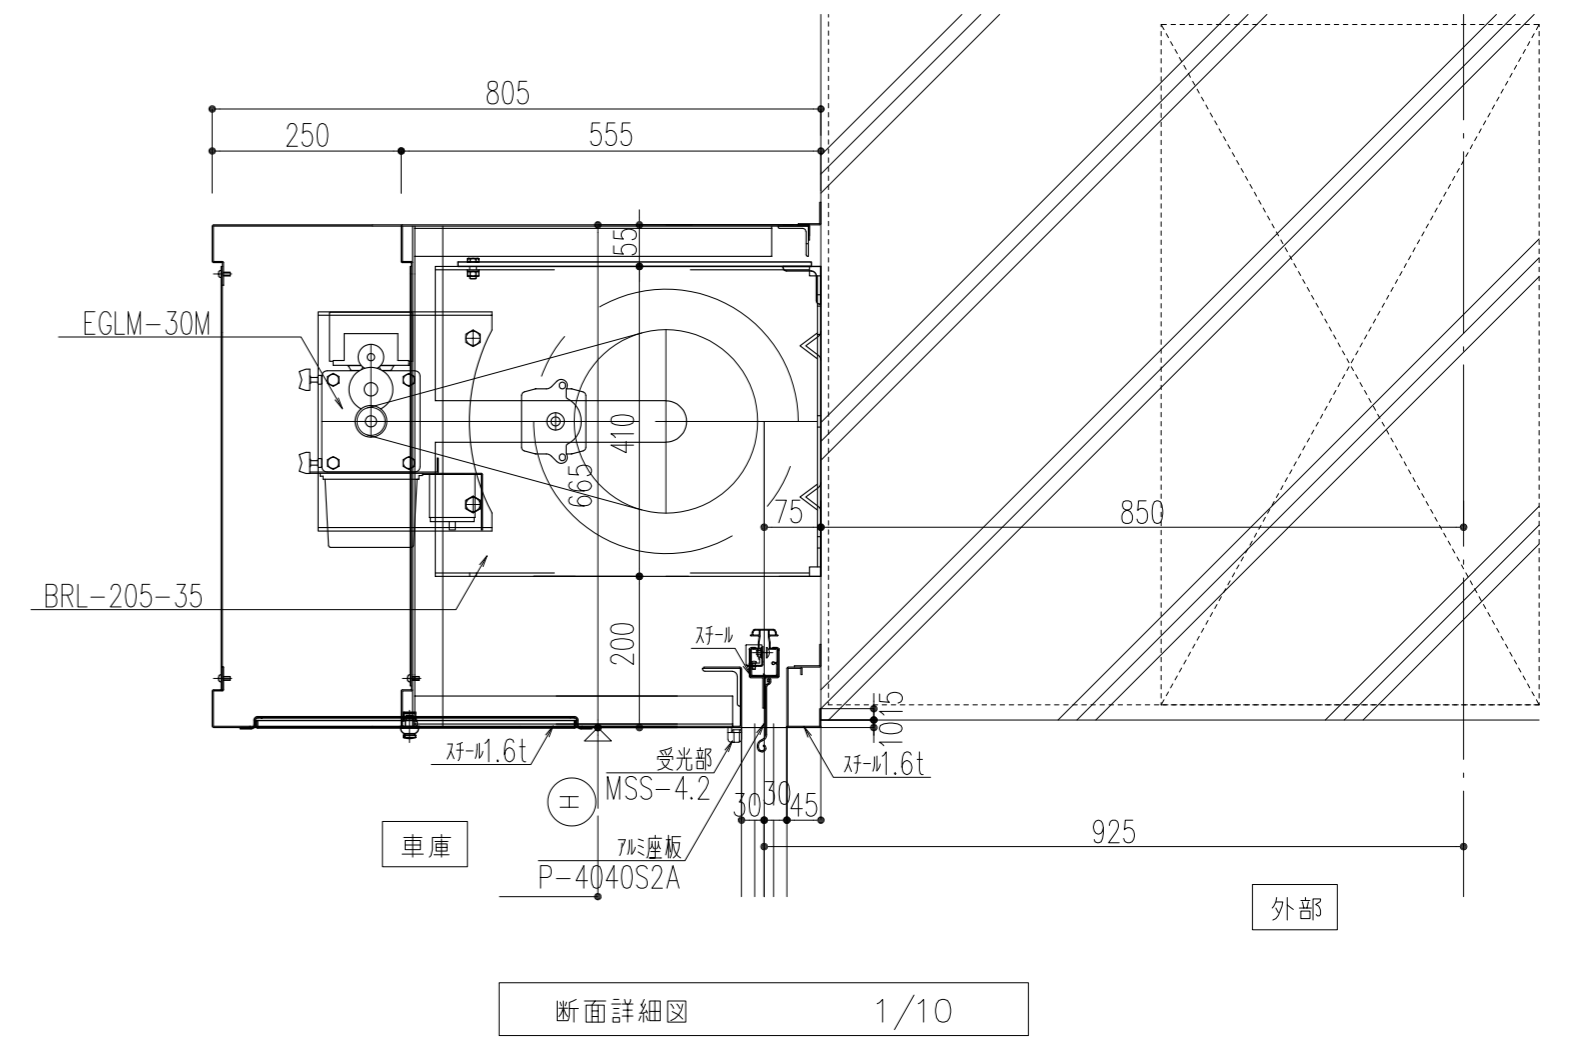

特記事項

工事名称 徳島中央広域連合西消防署新築工事

図面No. D / 11

工事種別 建築



株式会社 阿波設計事務所 四国支店

管理建築士 程野 祐介
一級建築士 大臣登録 第338983号

設計No.


図面名称 電動重量シャッター詳細図

縮尺 A3 (1/60)
A2 (1/40)

一級建築士事務所 徳島県知事登録 第41036号


校閲 担当 製図

設計年月日 2017.9

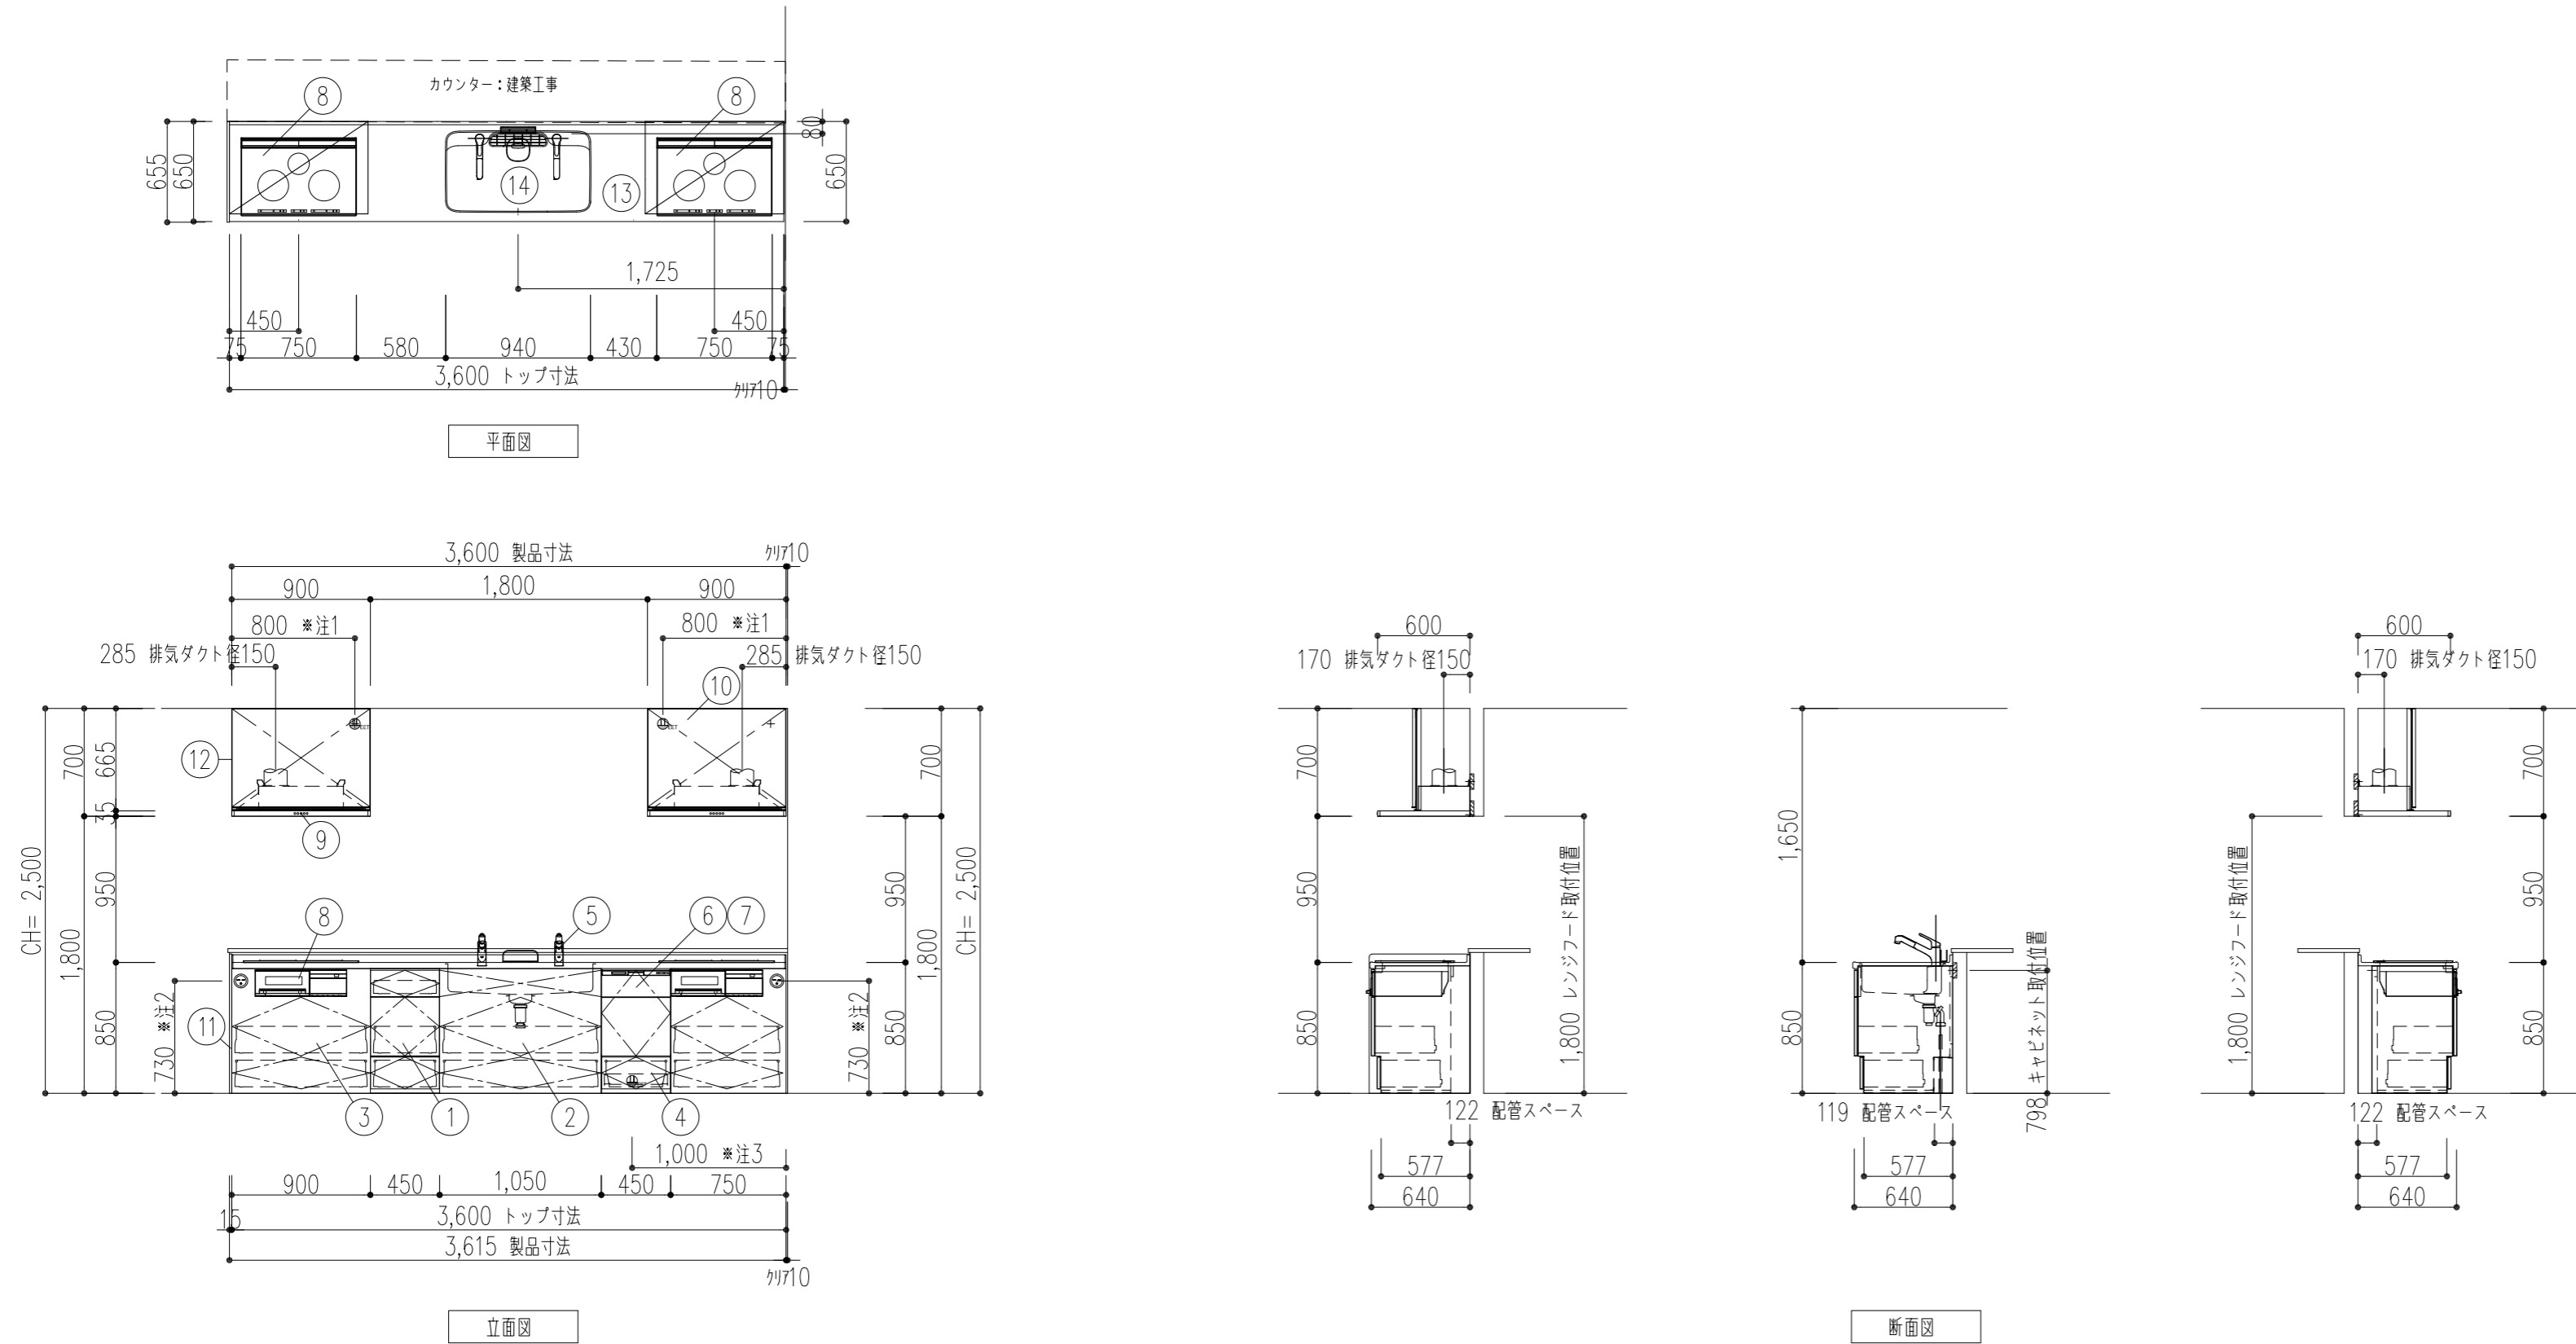

品名	
①	調理台用キャビ (引出しV)
②	シンク用キャビ (引出しV)
③	コンロ用キャビ (引出しV)
④	食洗用キャビ (引出しT)
⑤	ハンドシャワー水柱
⑥	食器洗い乾燥機・深型
⑦	食器洗い乾燥機化粧パネル
⑧	3口IH・トリプルIH
⑨	ASRシロッコファン
⑩	レンジフード化粧パネル
⑪	エンドパネル・キッチン用
⑫	レンジフード用横幕板
⑬	1型ワークトップ・D650
⑭	大型シンク
・電気・ガス・給排水・換気等設備工事別途	
・水道工事は排水配管工事	
・浄水器別途	
注1) 125V・15A 2極接地極付アースターミナル付コンセント	
注2) 250V・30A 2極接地極付コンセント (側取付)	
注3) 125V・15A 2極接地極付アースターミナル付 (埋込) コンセント	




*備LIXIL アレスタ17 同等品以上

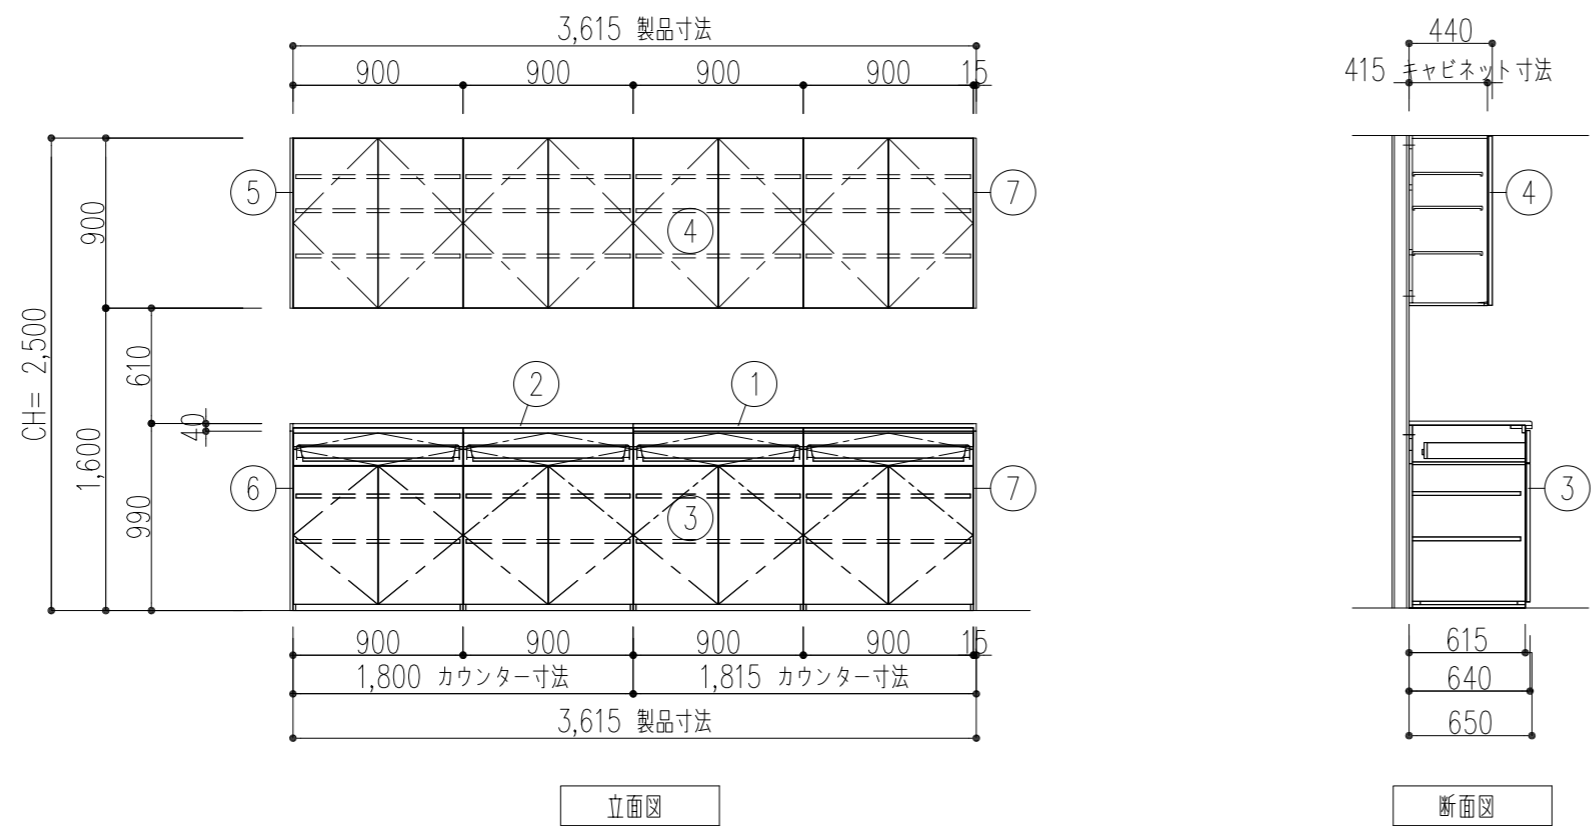

品名	
①	被せ式カウンター・幅木
②	被せ式カウンター
③	戸棚 (両開き扉)
④	吊戸棚 (両開き扉)
⑤	壁側設置フィルター
⑥	ヒモ材・キャビネット木口色
⑦	エンドパネル

*備LIXIL エアリオホワイト 同等品以上

ユニットバス (1316) 詳細図

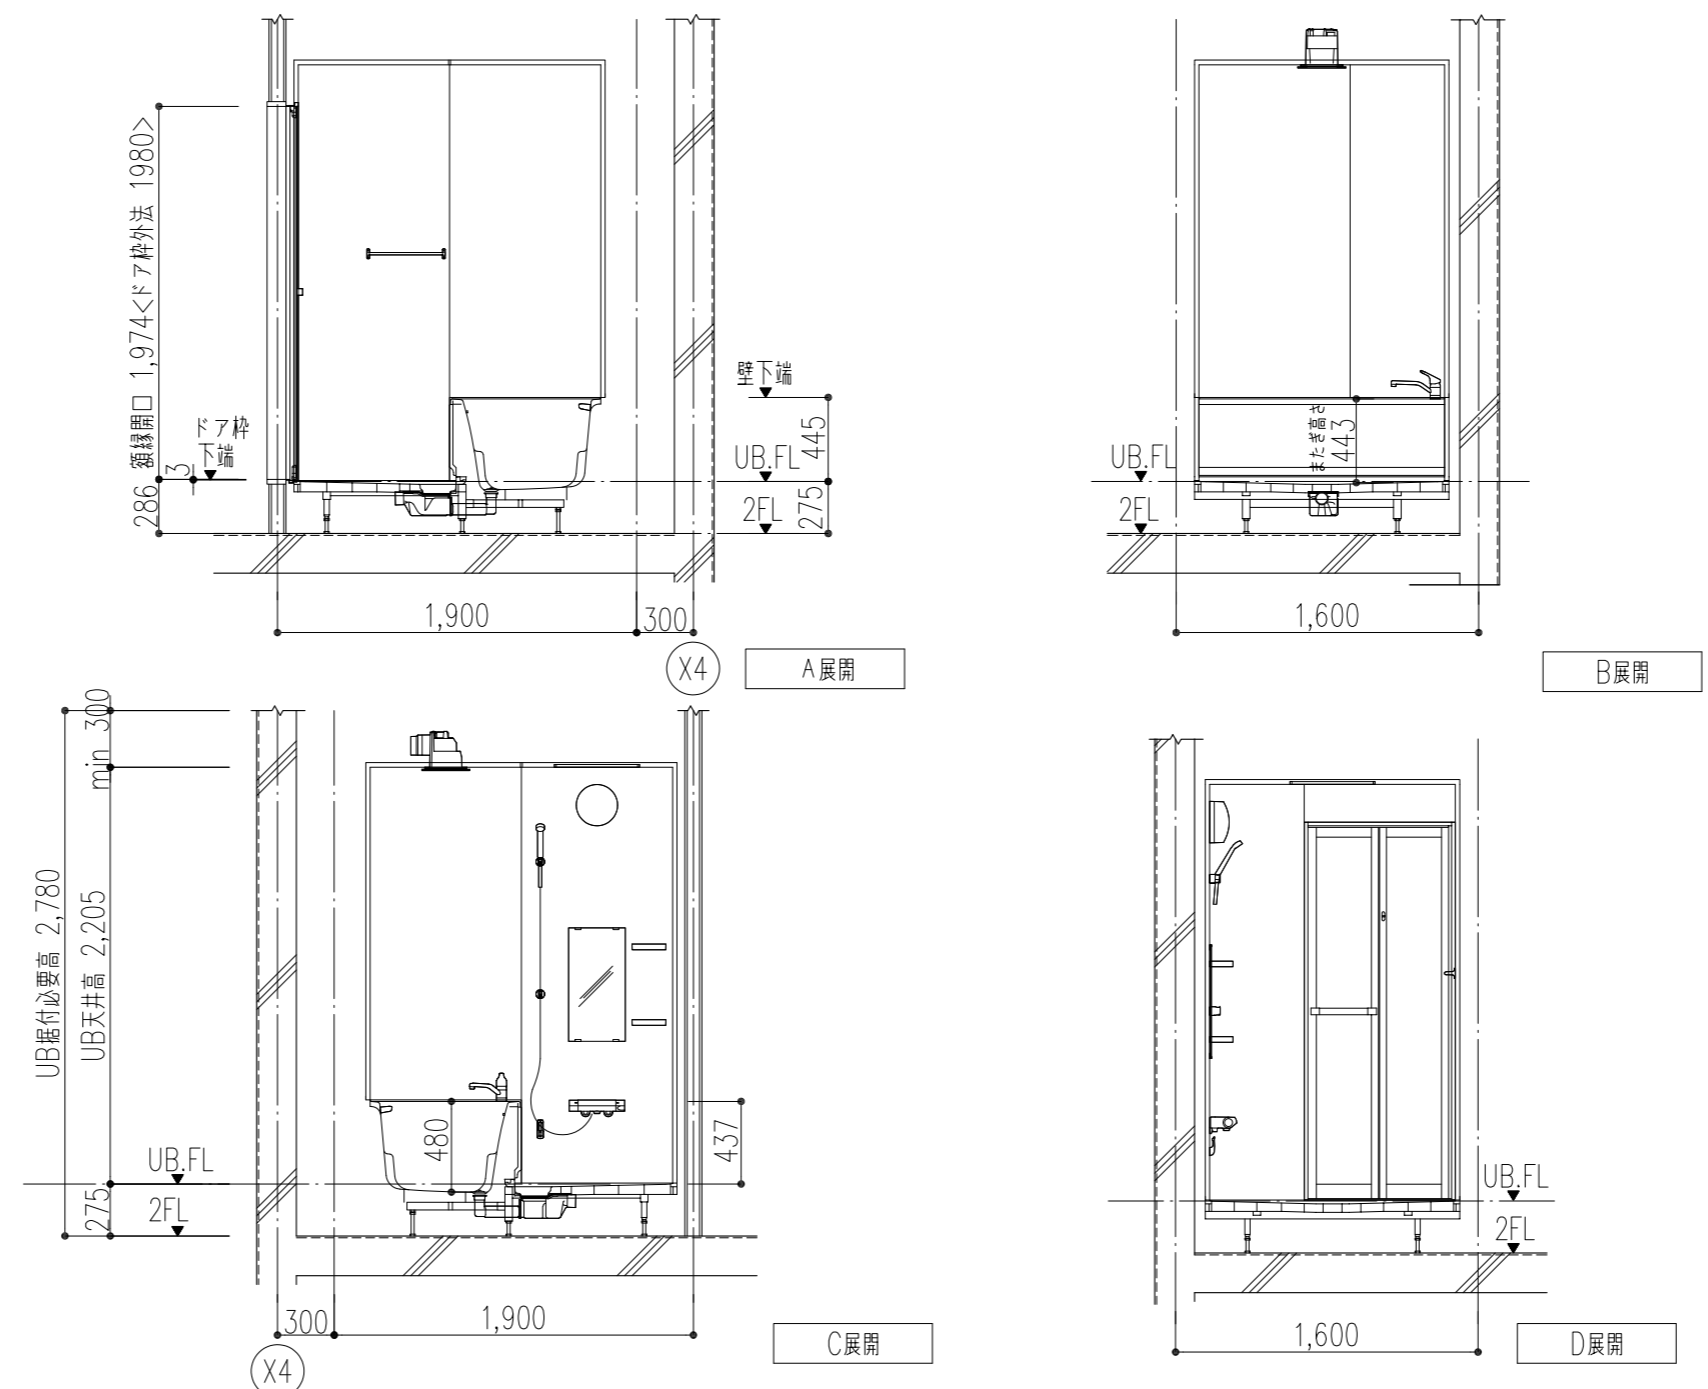
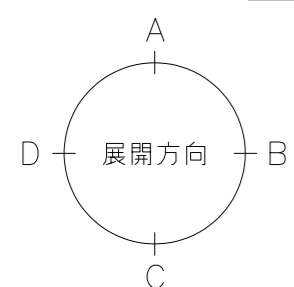
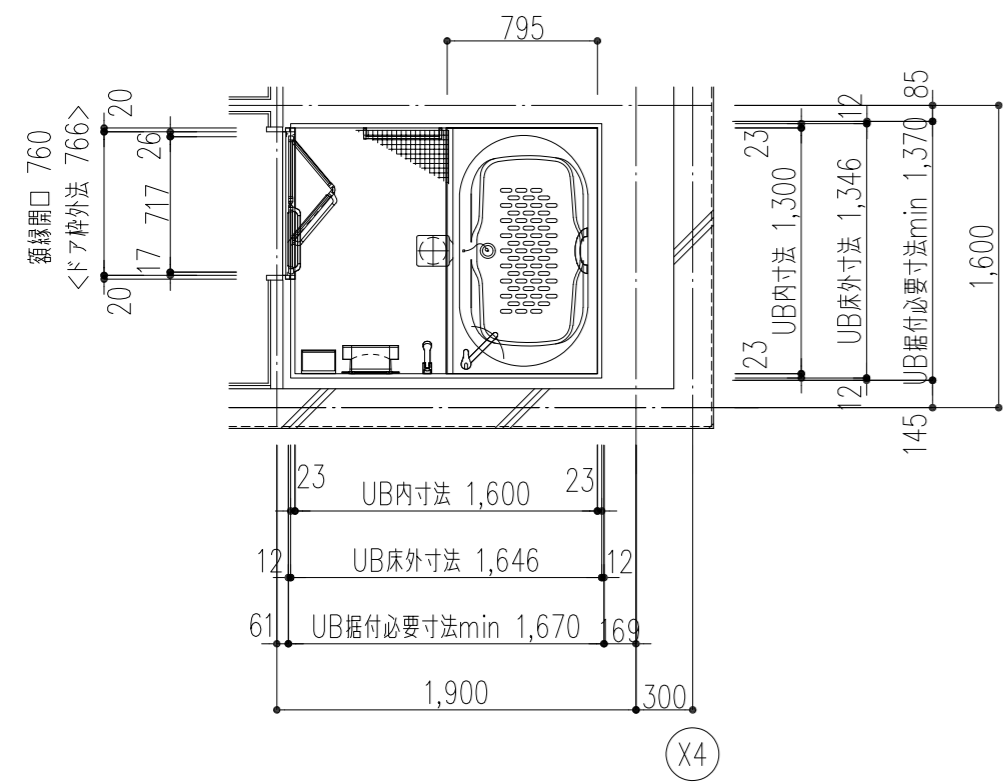


*UB据付高調整範囲 260~290mm (据付面~UB.FL)

名称	仕様・寸法
天井パネル	化粧鋼板複合パネル
壁パネル	Lパネル
正面アクセントパネル	Lパネル
床パネル	FRP 単色
ドアパネル	折戸: アルミアルマイト処理 面材: 型板調樹脂板
浴槽	FRPラウンドライン浴槽、ゴム排水栓 風呂蓋(香蓋付)、浴槽内履りパー付 エプロン
水栓金具	浴槽側: シングルレバーデッキ水栓 洗い場側: クランクレス水栓 シャワー: エコフルシャワー
シャワーフック	樹脂製 2個
シャワーホースフック	シャワーホースフック
照明	ネオサークル照明(防湿型) LEDランプ1灯
タオル掛	アルミパイプL400 ブラケット: 樹脂製
鏡	防湿型化粧鏡 W300×H600
収納	収納棚2段 樹脂製
換気扇	天井換気扇: UF-27A アルミダクトホース付
給水管	PJ1/2 おねじ止
給湯管	PJ1/2 おねじ止
雑排水管	塩ビ管 VU50

* (株) LIXIL 「BMDS-1316LBC」同等品以上


シャワーユニット (0812) 詳細図

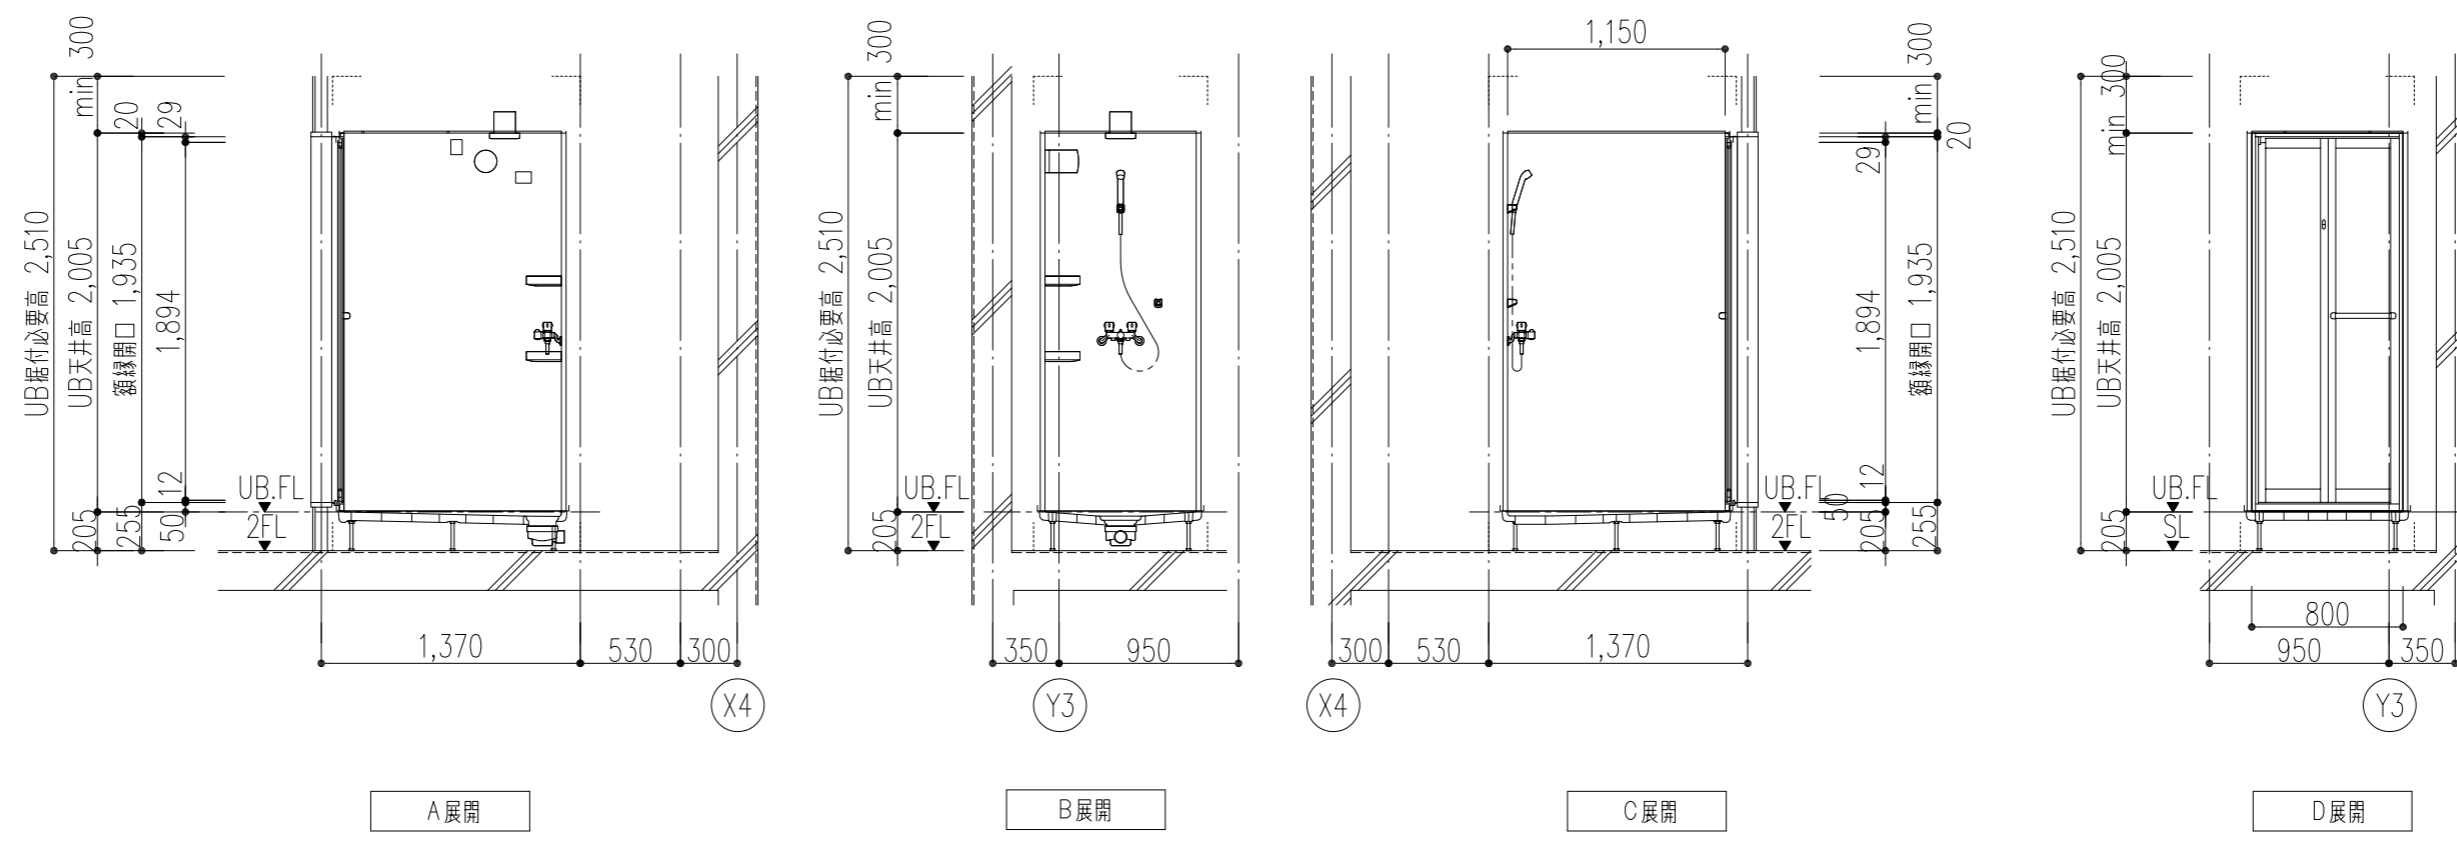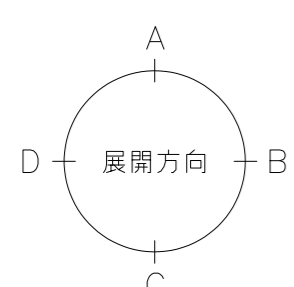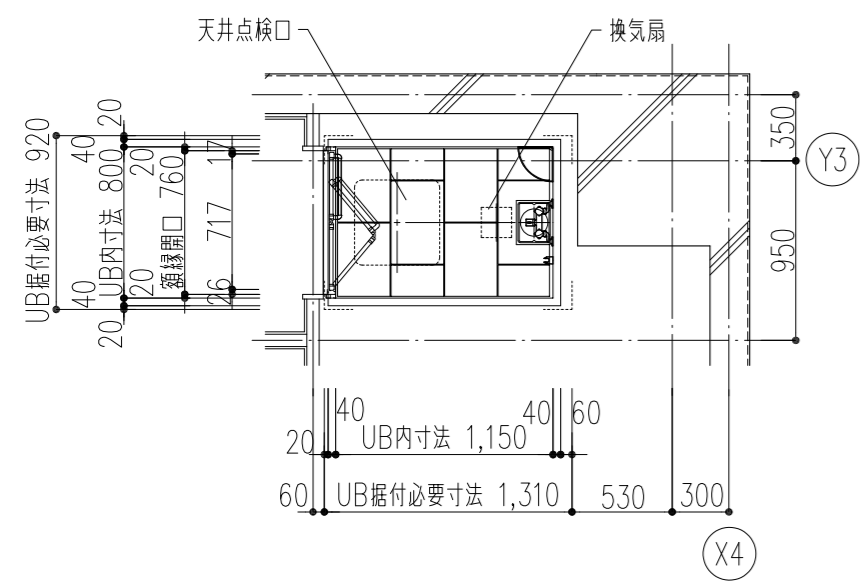



*UB据付高さ調整範囲 187~227mm

名称	仕様・寸法
天井パネル	化粧鋼板複合パネル
壁パネル	Lパネル (マット)
床パネル	FRP
ドア	アルミアルマイト処理
ドアパネル	折戸: アルミアルマイト処理 面材: 型板調樹脂板
水栓金具	ツートハンドル一時止水型付水栓 シャワー: スプレーシャワー
照明	スリム照明(防湿型) 電球形蛍光灯ランプ60W形D形 1灯
収納	コーナー棚2段 樹脂製
換気扇	天井換気扇 UF-24B
トラップ	ABS樹脂製 封水55mm
給水管	Rc1/2 アダプター止
給湯管	Rc1/2 アダプター止
雑排水管	塩ビ管 VP50

* (株) LIXIL 「SPB-0812SBEL」同等品以上

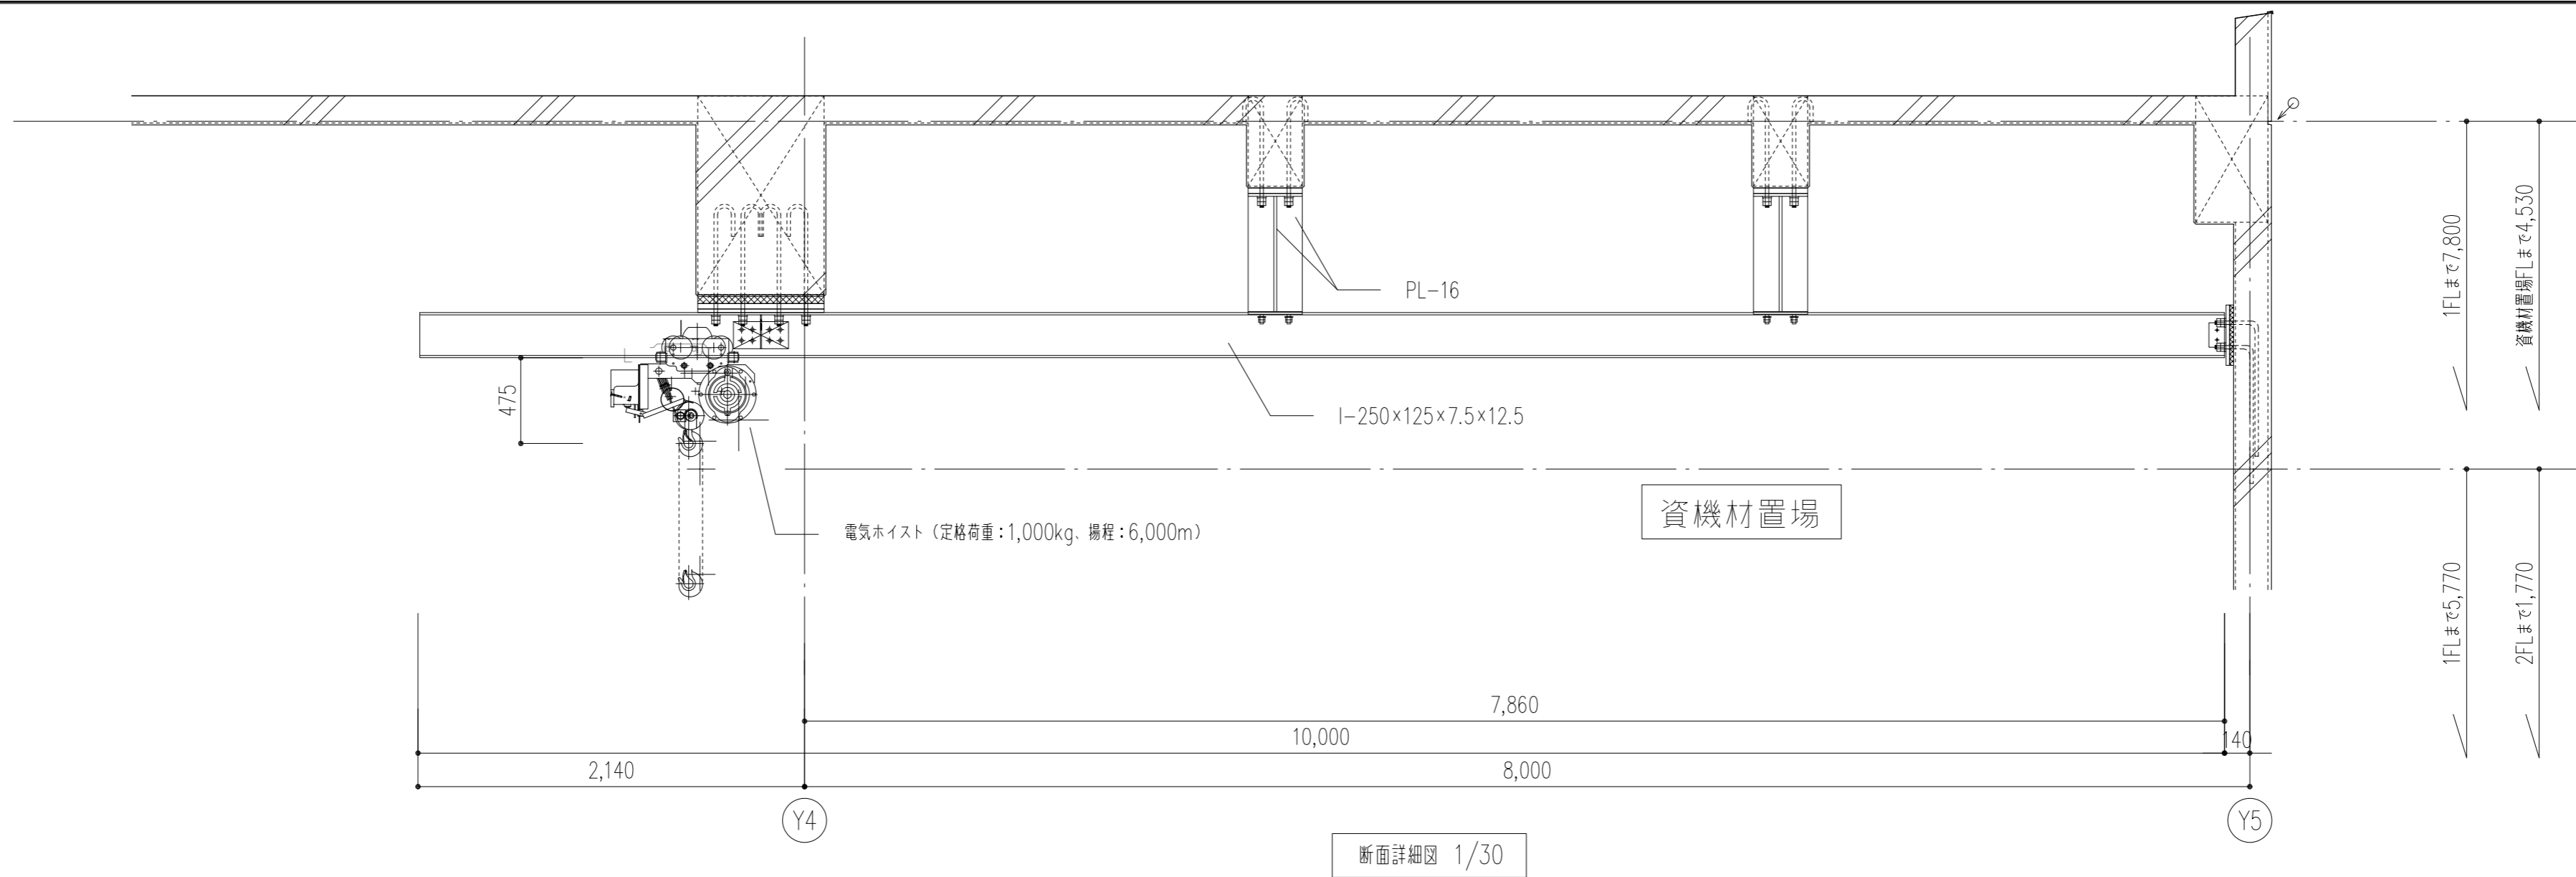




断面詳細図 1/30

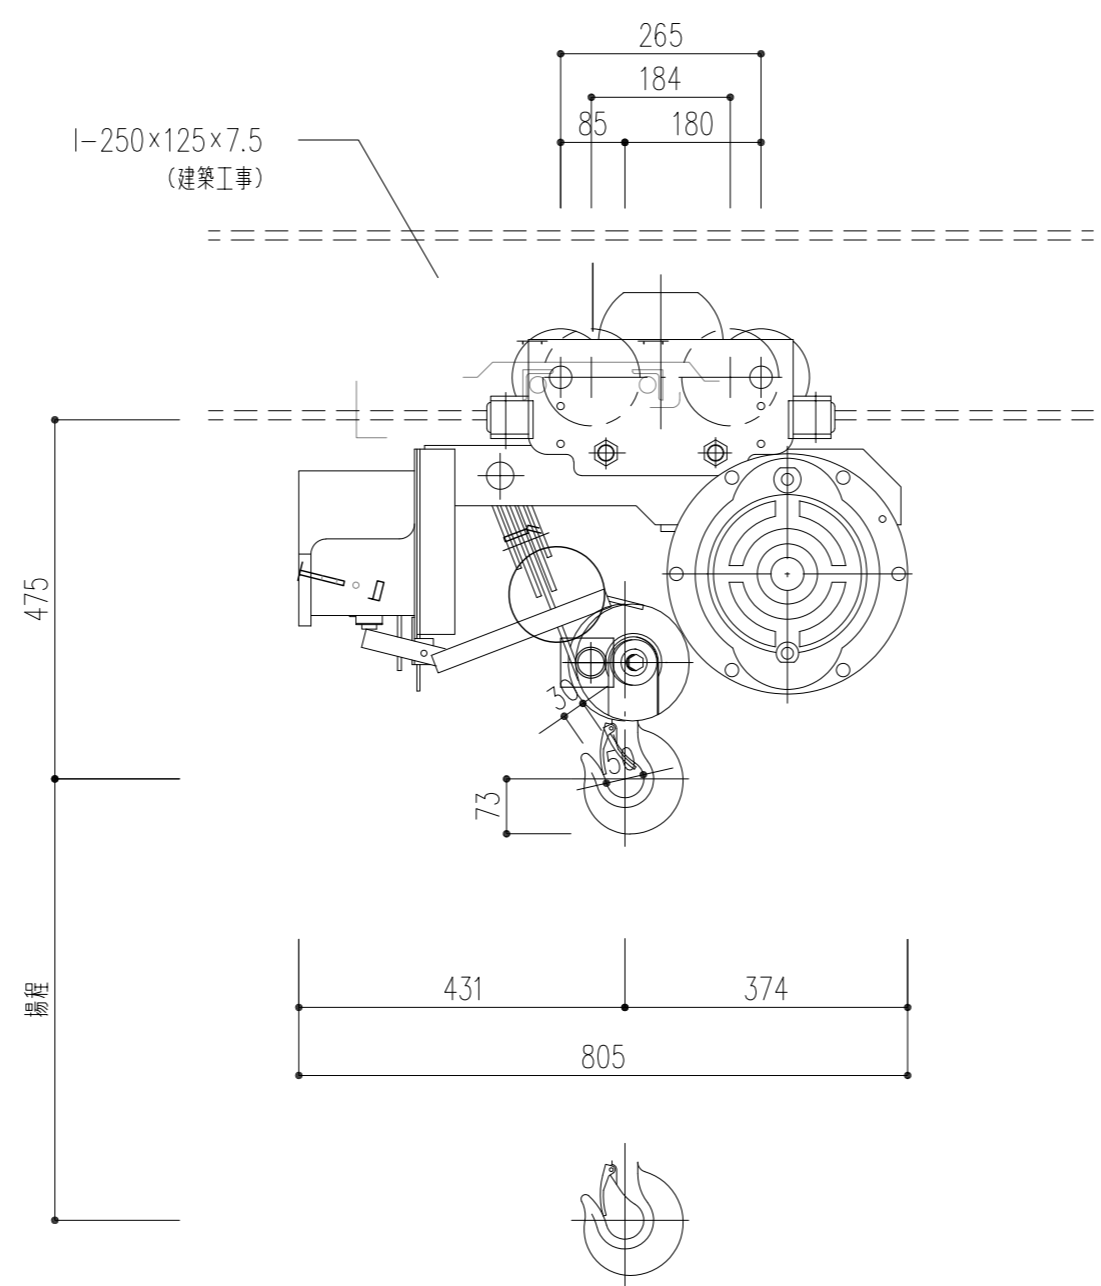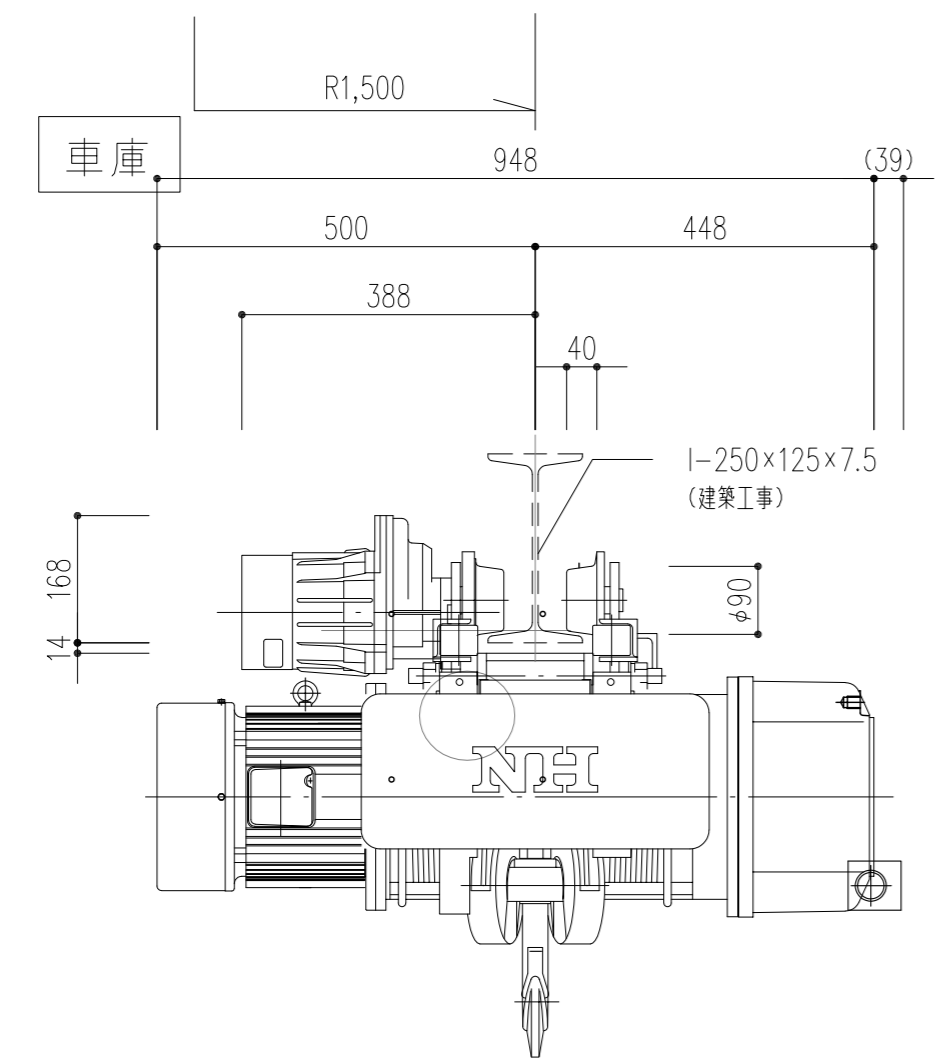

仕様	
定格荷重	1,000 kg
揚程	6 m
ワイヤロープ	6×37 A種 6mm 4本掛
巻上速度	60Hz 0.122 m/s
	7.3 m/min
巻上電動機	60Hz 2.0kw 4p
	* 定格 40%ED 240回/h
横行速度	60Hz 0.350 m/s
	21 m/min
横行電動機	60Hz 0.4kw 4p
	定格 25%ED 150回/h
つり上げ等級	D
フックブロック質量	10 kg
電源	3相200V 60Hz
概略質量	230kg
適用レール	—
備考	1.*は負荷率63%における値を示す。(JISC9620)
	2.最小屈曲半径: R1,500 Lカーブ
	3.ウエイト付
ドラム・シーブ径	D1:226mm. D2:126mm. D3:126mm

*日本ホイス(株) NHEL1.0T-M 同等品以上

*鉄部は全て溶融亜鉛メッキとする。

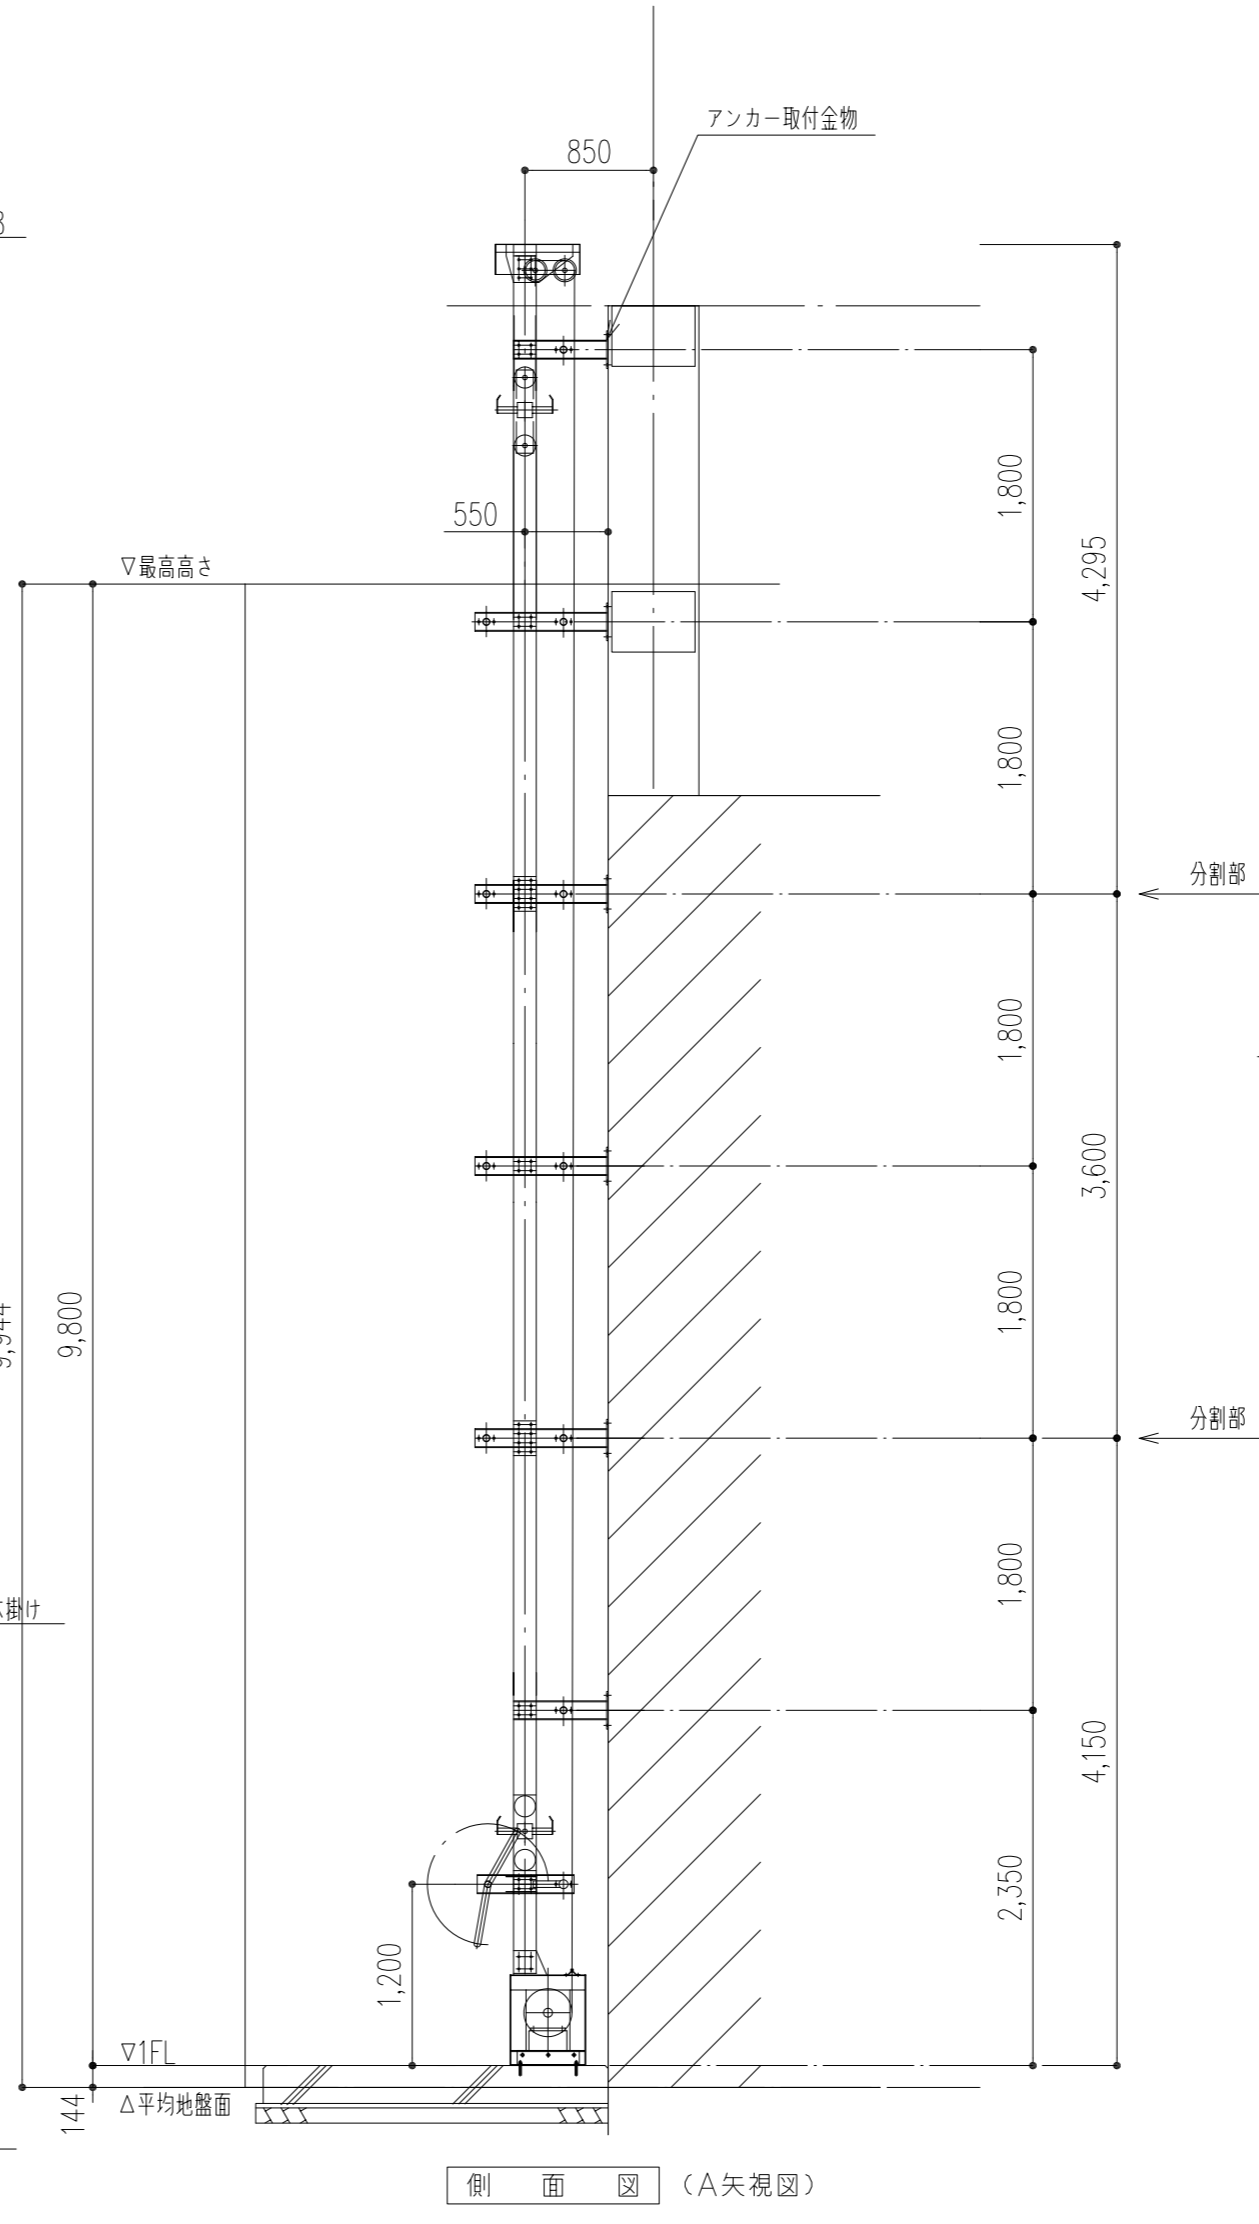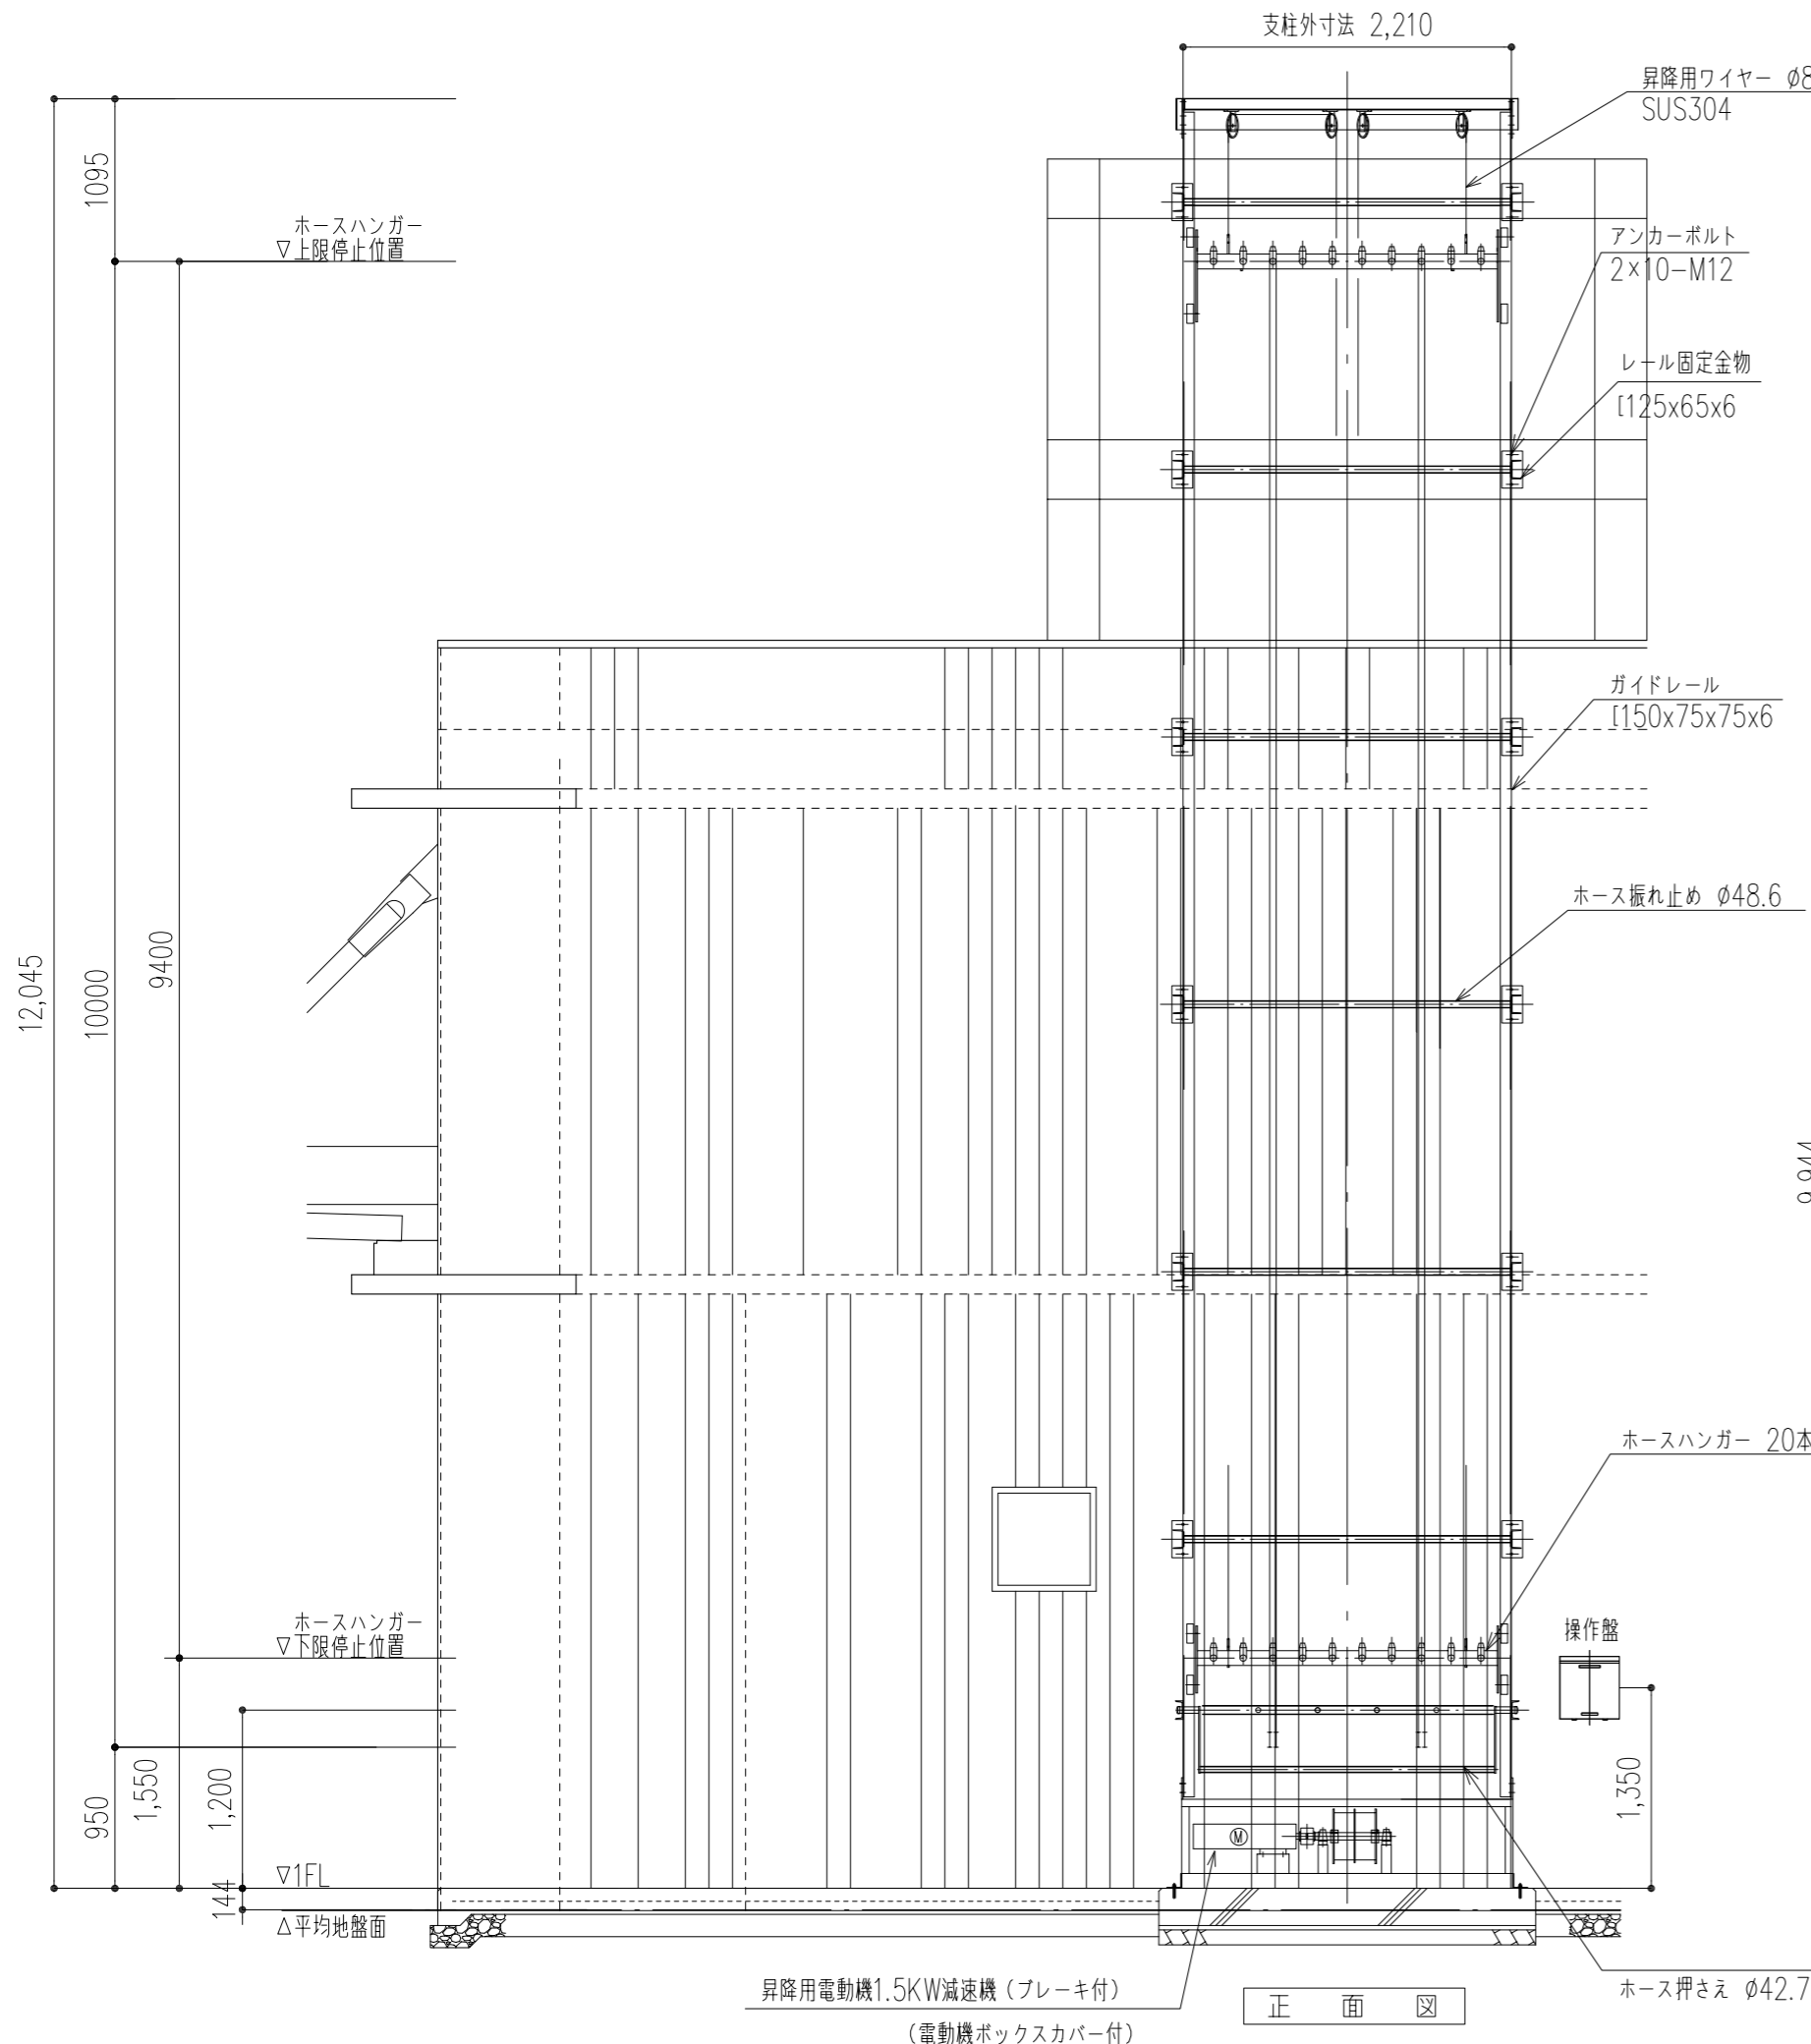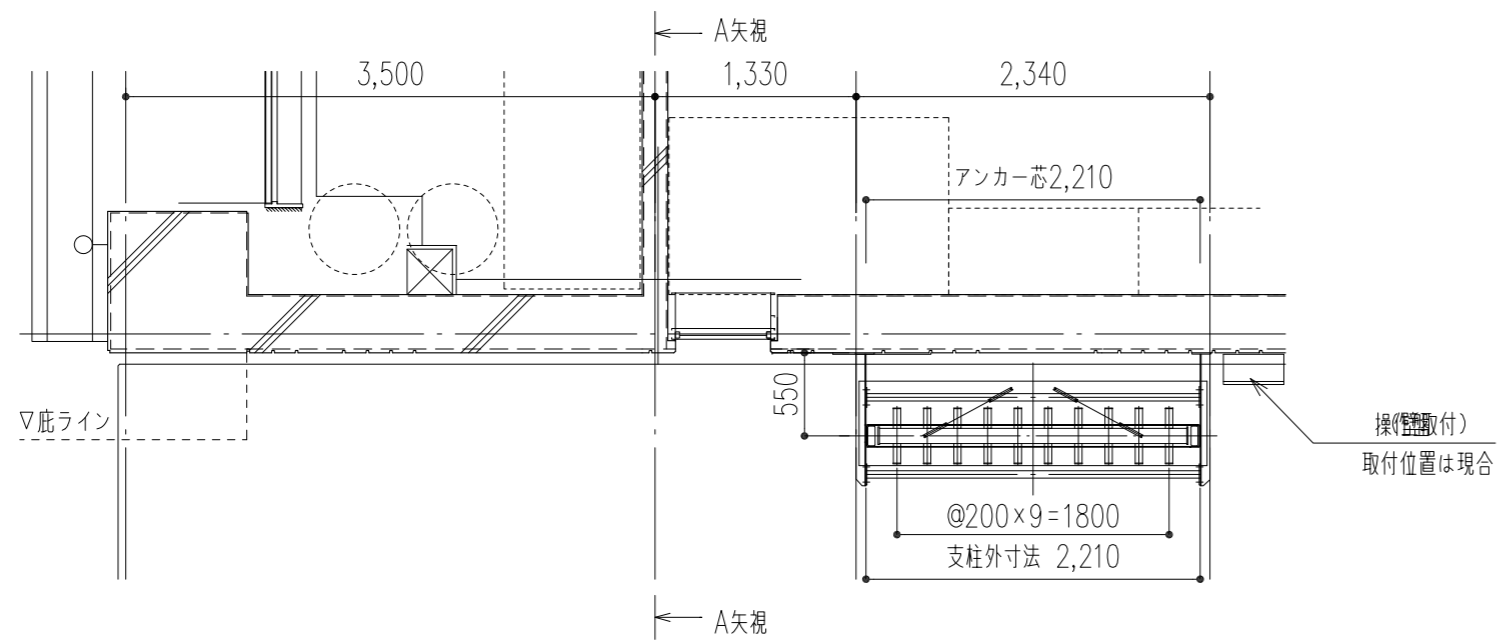


電動式ホースハンガー 仕様概略	
項目	仕様
外形寸法	2,210W × 12,045H
ホース収容本数	20本 (前後列 各10本)
巻上能力	400Kg (20Kg×20本)
昇降速度	8.3m/min 60Hz
電動機	サイクロ減速機 1.5KW (ブレーキ付)
電源	200V (220V) ・3相 60Hz
各部材質及び防錆処理	
ガイドレール	SS 400 溶融亜鉛メッキ
レールブラケット	SS 400 溶融亜鉛メッキ
ホース振れ止め及び押え材	STK 溶融亜鉛メッキ
吊りワイヤー	φ8 ステンレスワイヤー
シーブ・ピン	ステンレス (SUS 304)
ワイヤー巻取りドラム・軸	ステンレス (SUS 304)
ガイドローラー	MCナイロン・軸 SUS304
操作盤	SUS 304
ウインチボックス	骨格SS材溶融亜鉛めっき、外板SUS
同上内部機器	生地のまま
ボルト・ナット	オールアンカー共全てSUS 304



*制御回路: DC24V
*溶融亜鉛メッキ JIS H8641・2種

記事


- ・基礎工事及び電気工事 (1次電気工事) は、現地打合せとします。
- ・2次側電気工事は、露出配管 (防水ブリカ) とします。

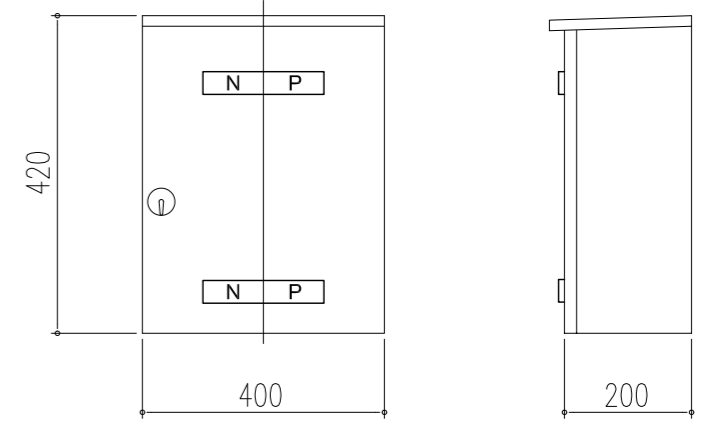

操作盤 (S=1:10)
操作盤: SUS製 (キー付扉)
押し釘付スイッチによるリモコン操作 (対応ケーブル: 別付・フル 5m付)

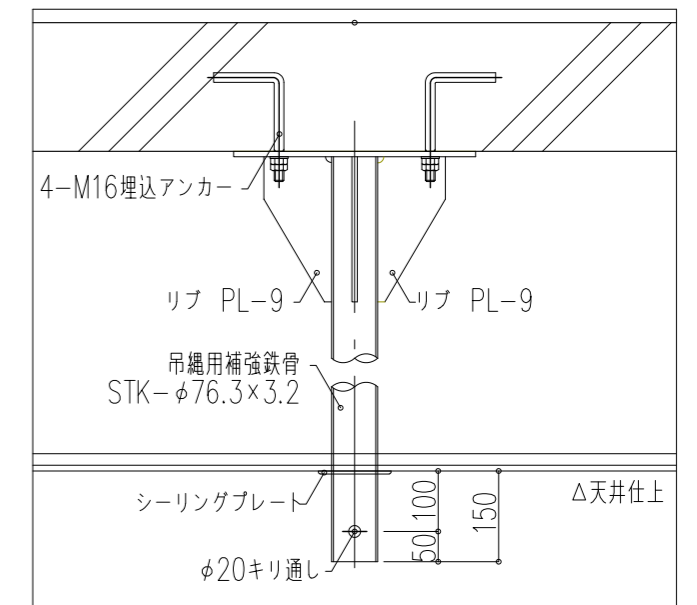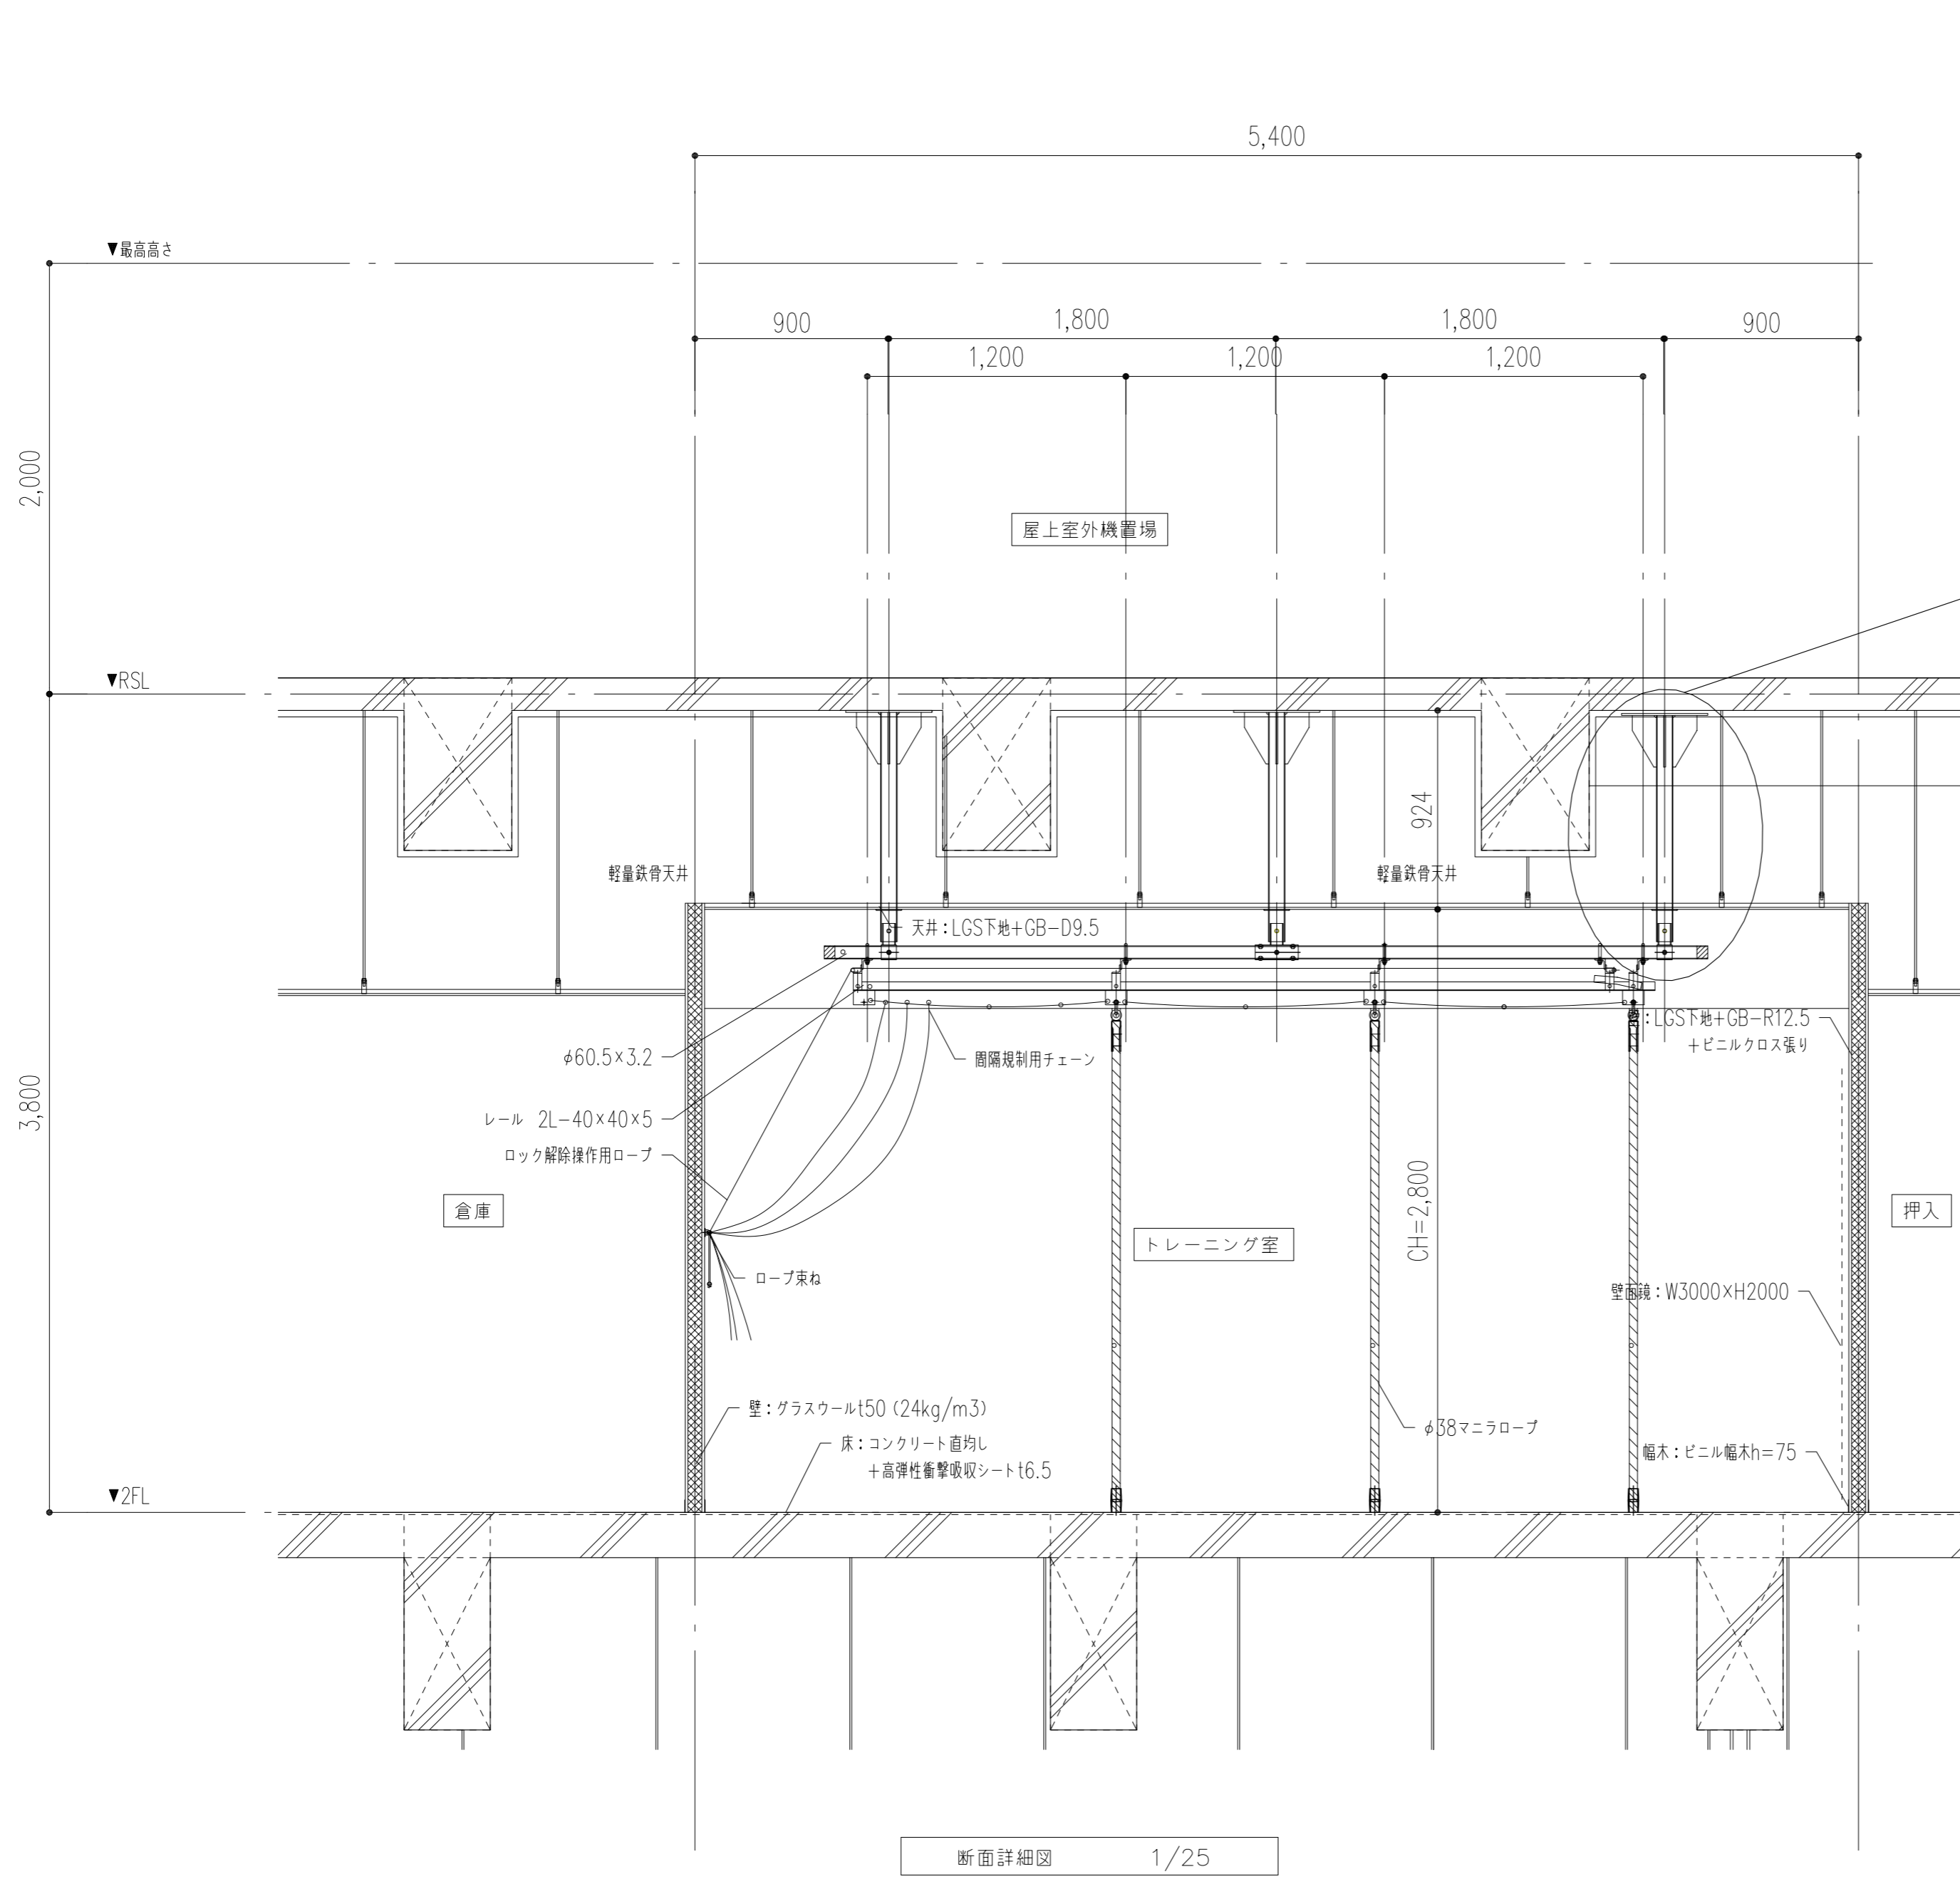


補強パイプ図
3ヶ所S=1/10

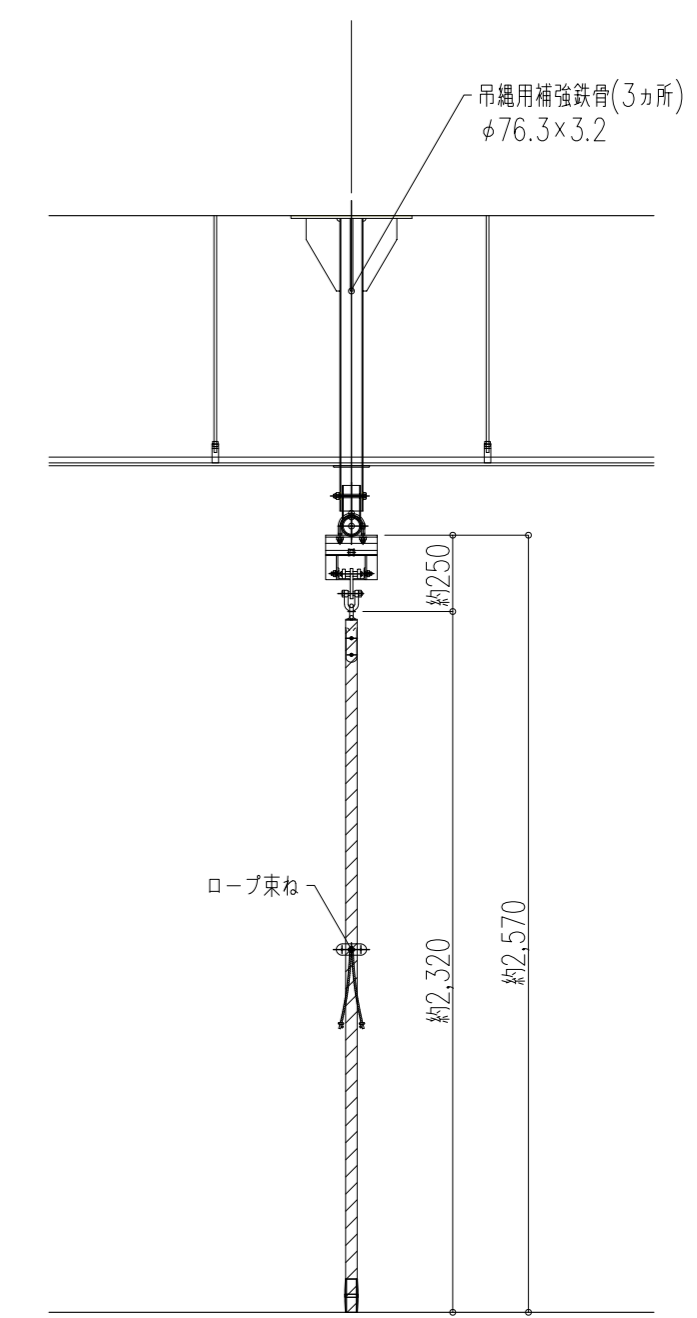


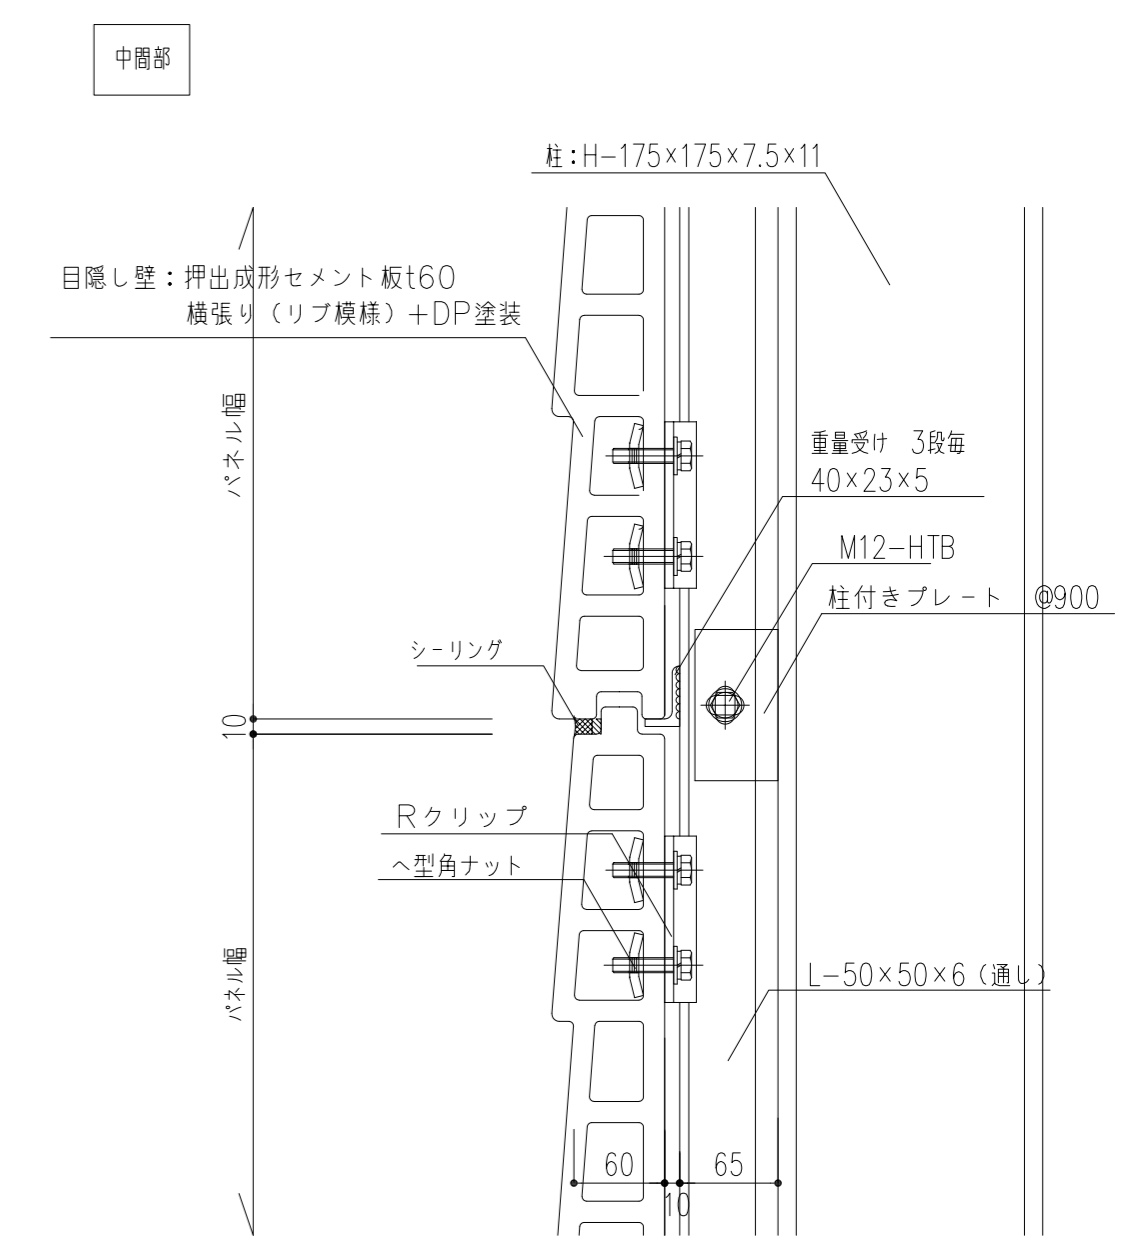
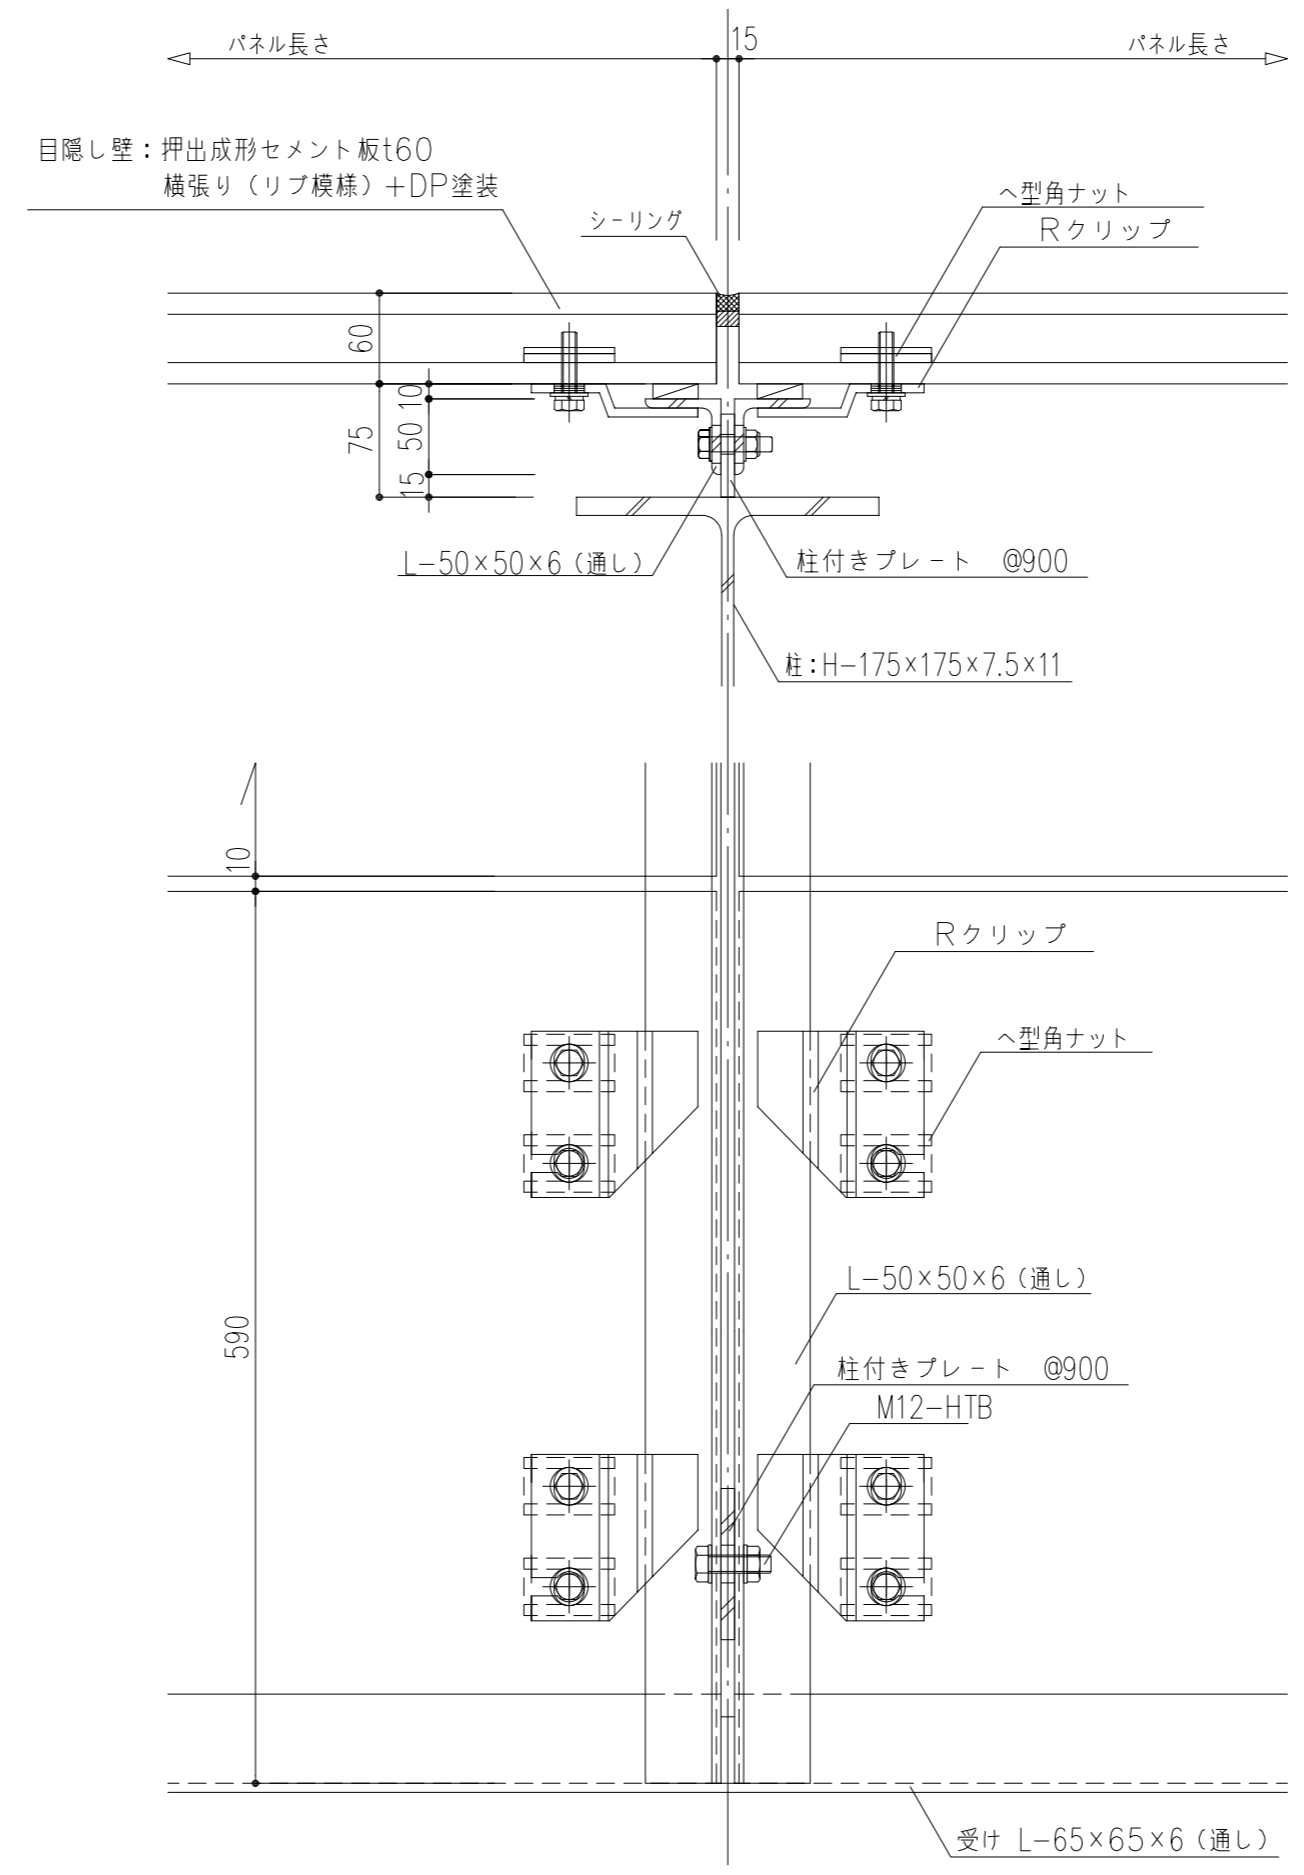
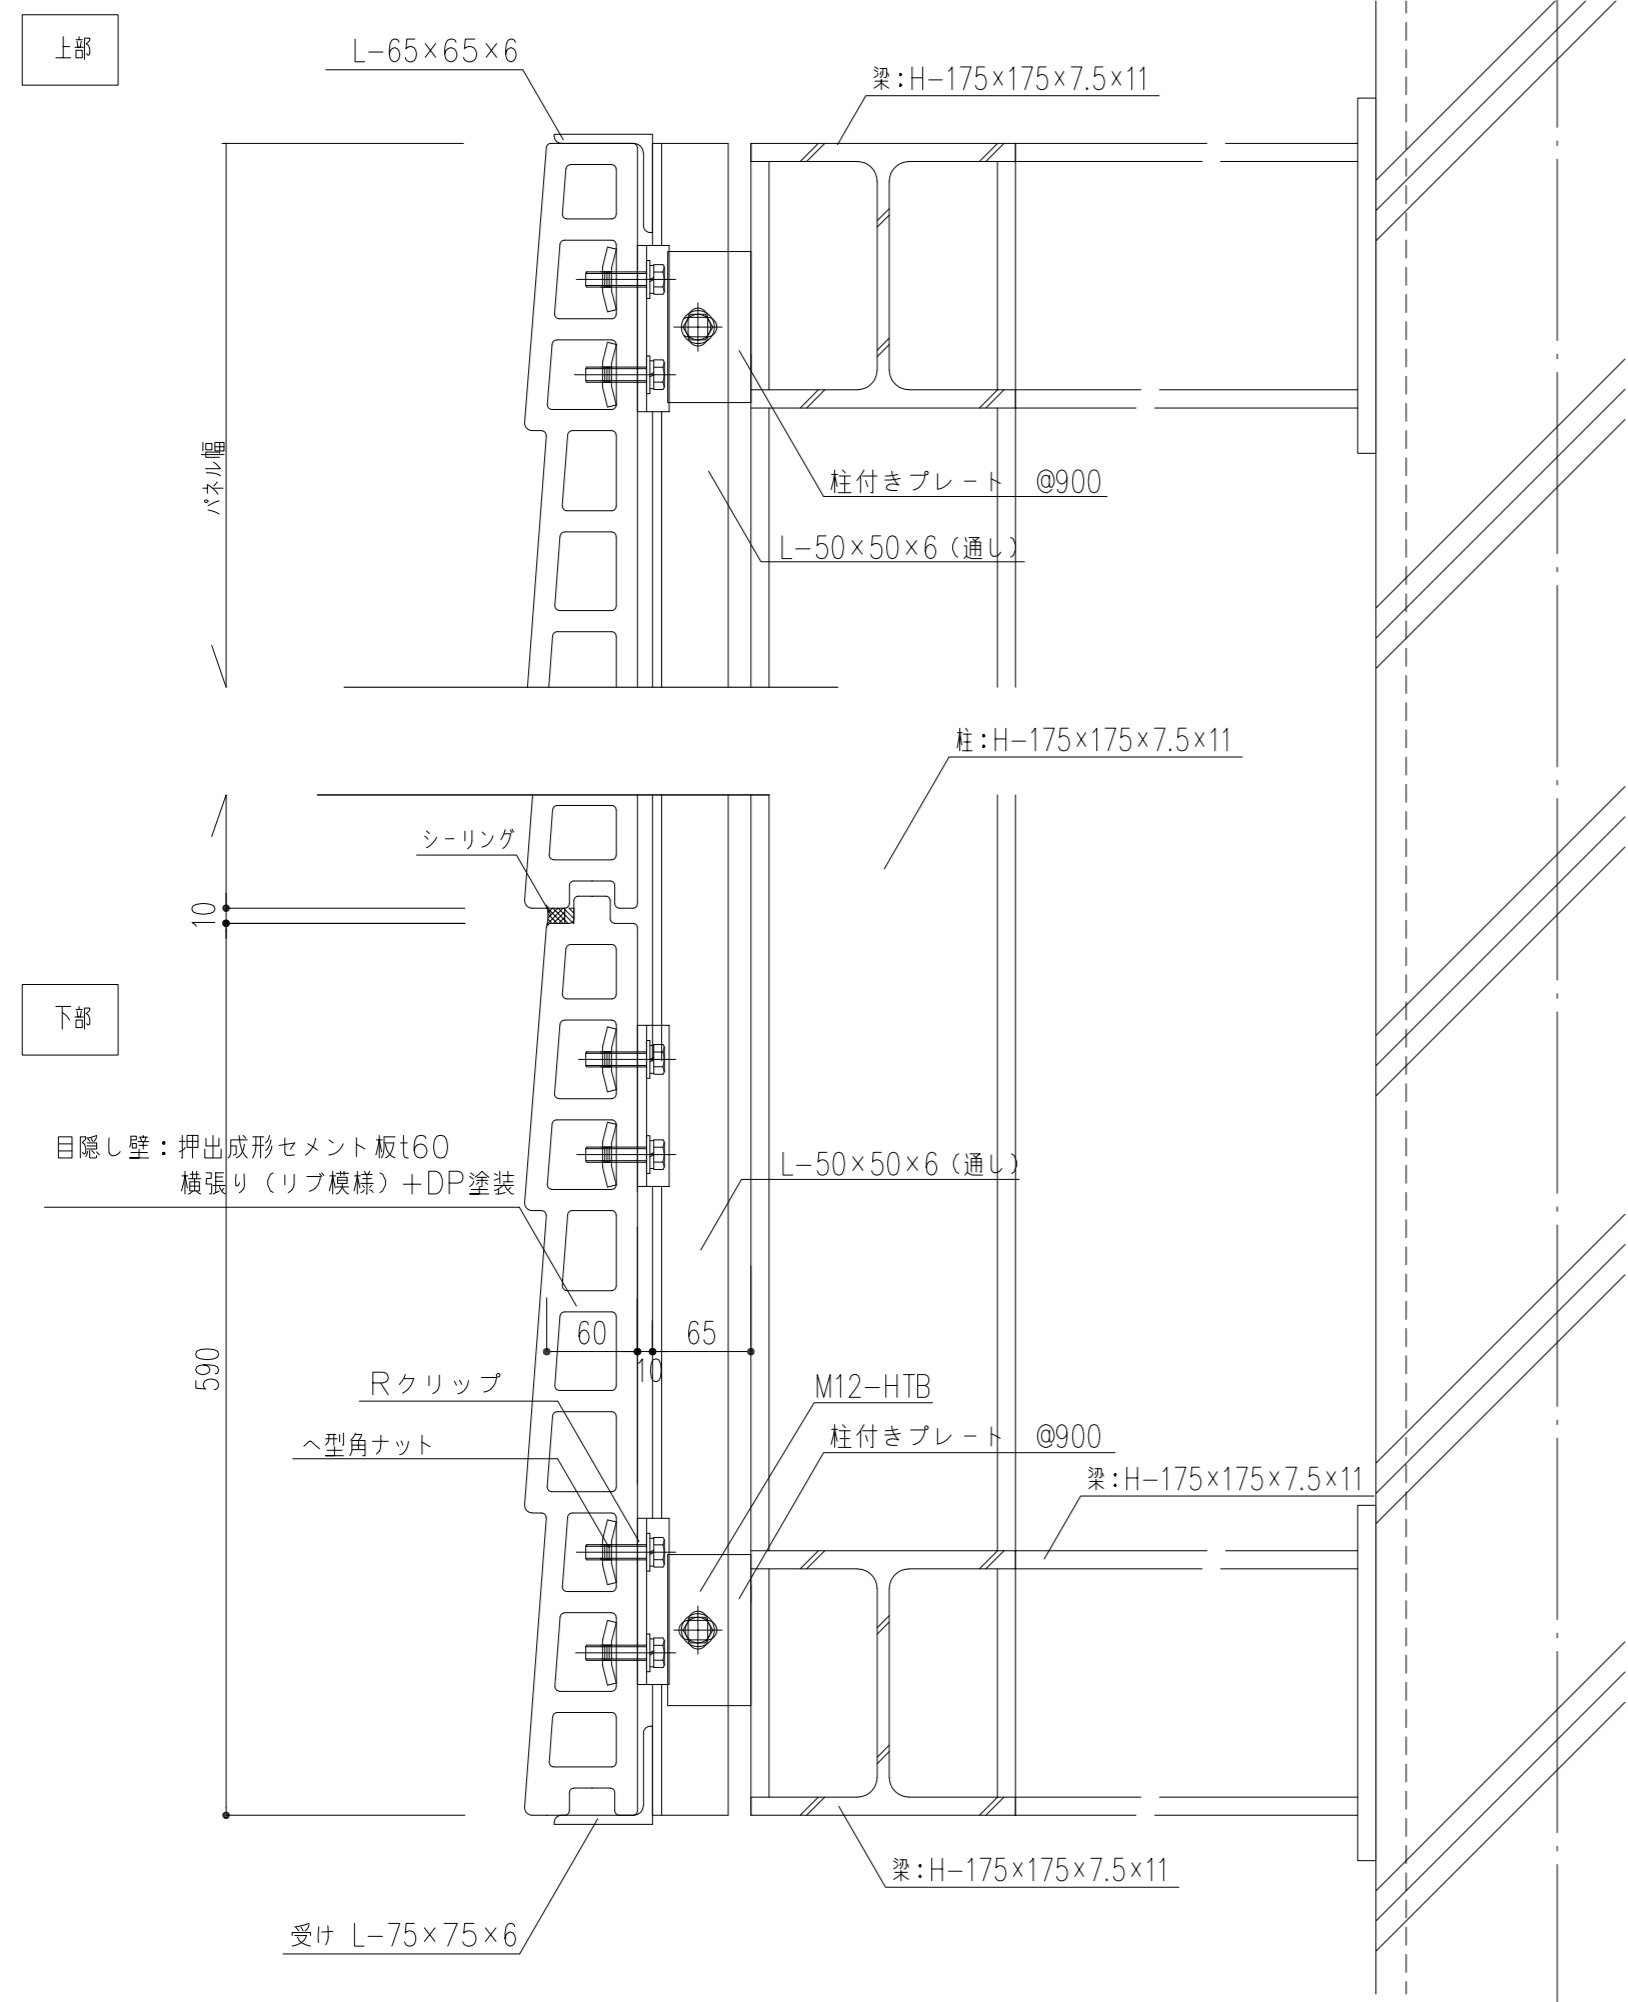
SS111 吊繩 レール収納式 3本吊
S=1/25

断面詳細図 1/25

特記事項	工事名称	徳島中央広域連合西消防署新築工事	図面No.	D / 16	工事種別	建築	株式会社 阿波設計事務所 四国支店 一級建築士事務所 徳島県知事登録 第41036号	管理建築士	程野 祐介	設計No.	-
	図面名称	トレーニング室 吊網詳細図	縮尺	A3 (1/37.5) A2 (1/25)	校閲	担当		製図	設計年月日	2017.9	

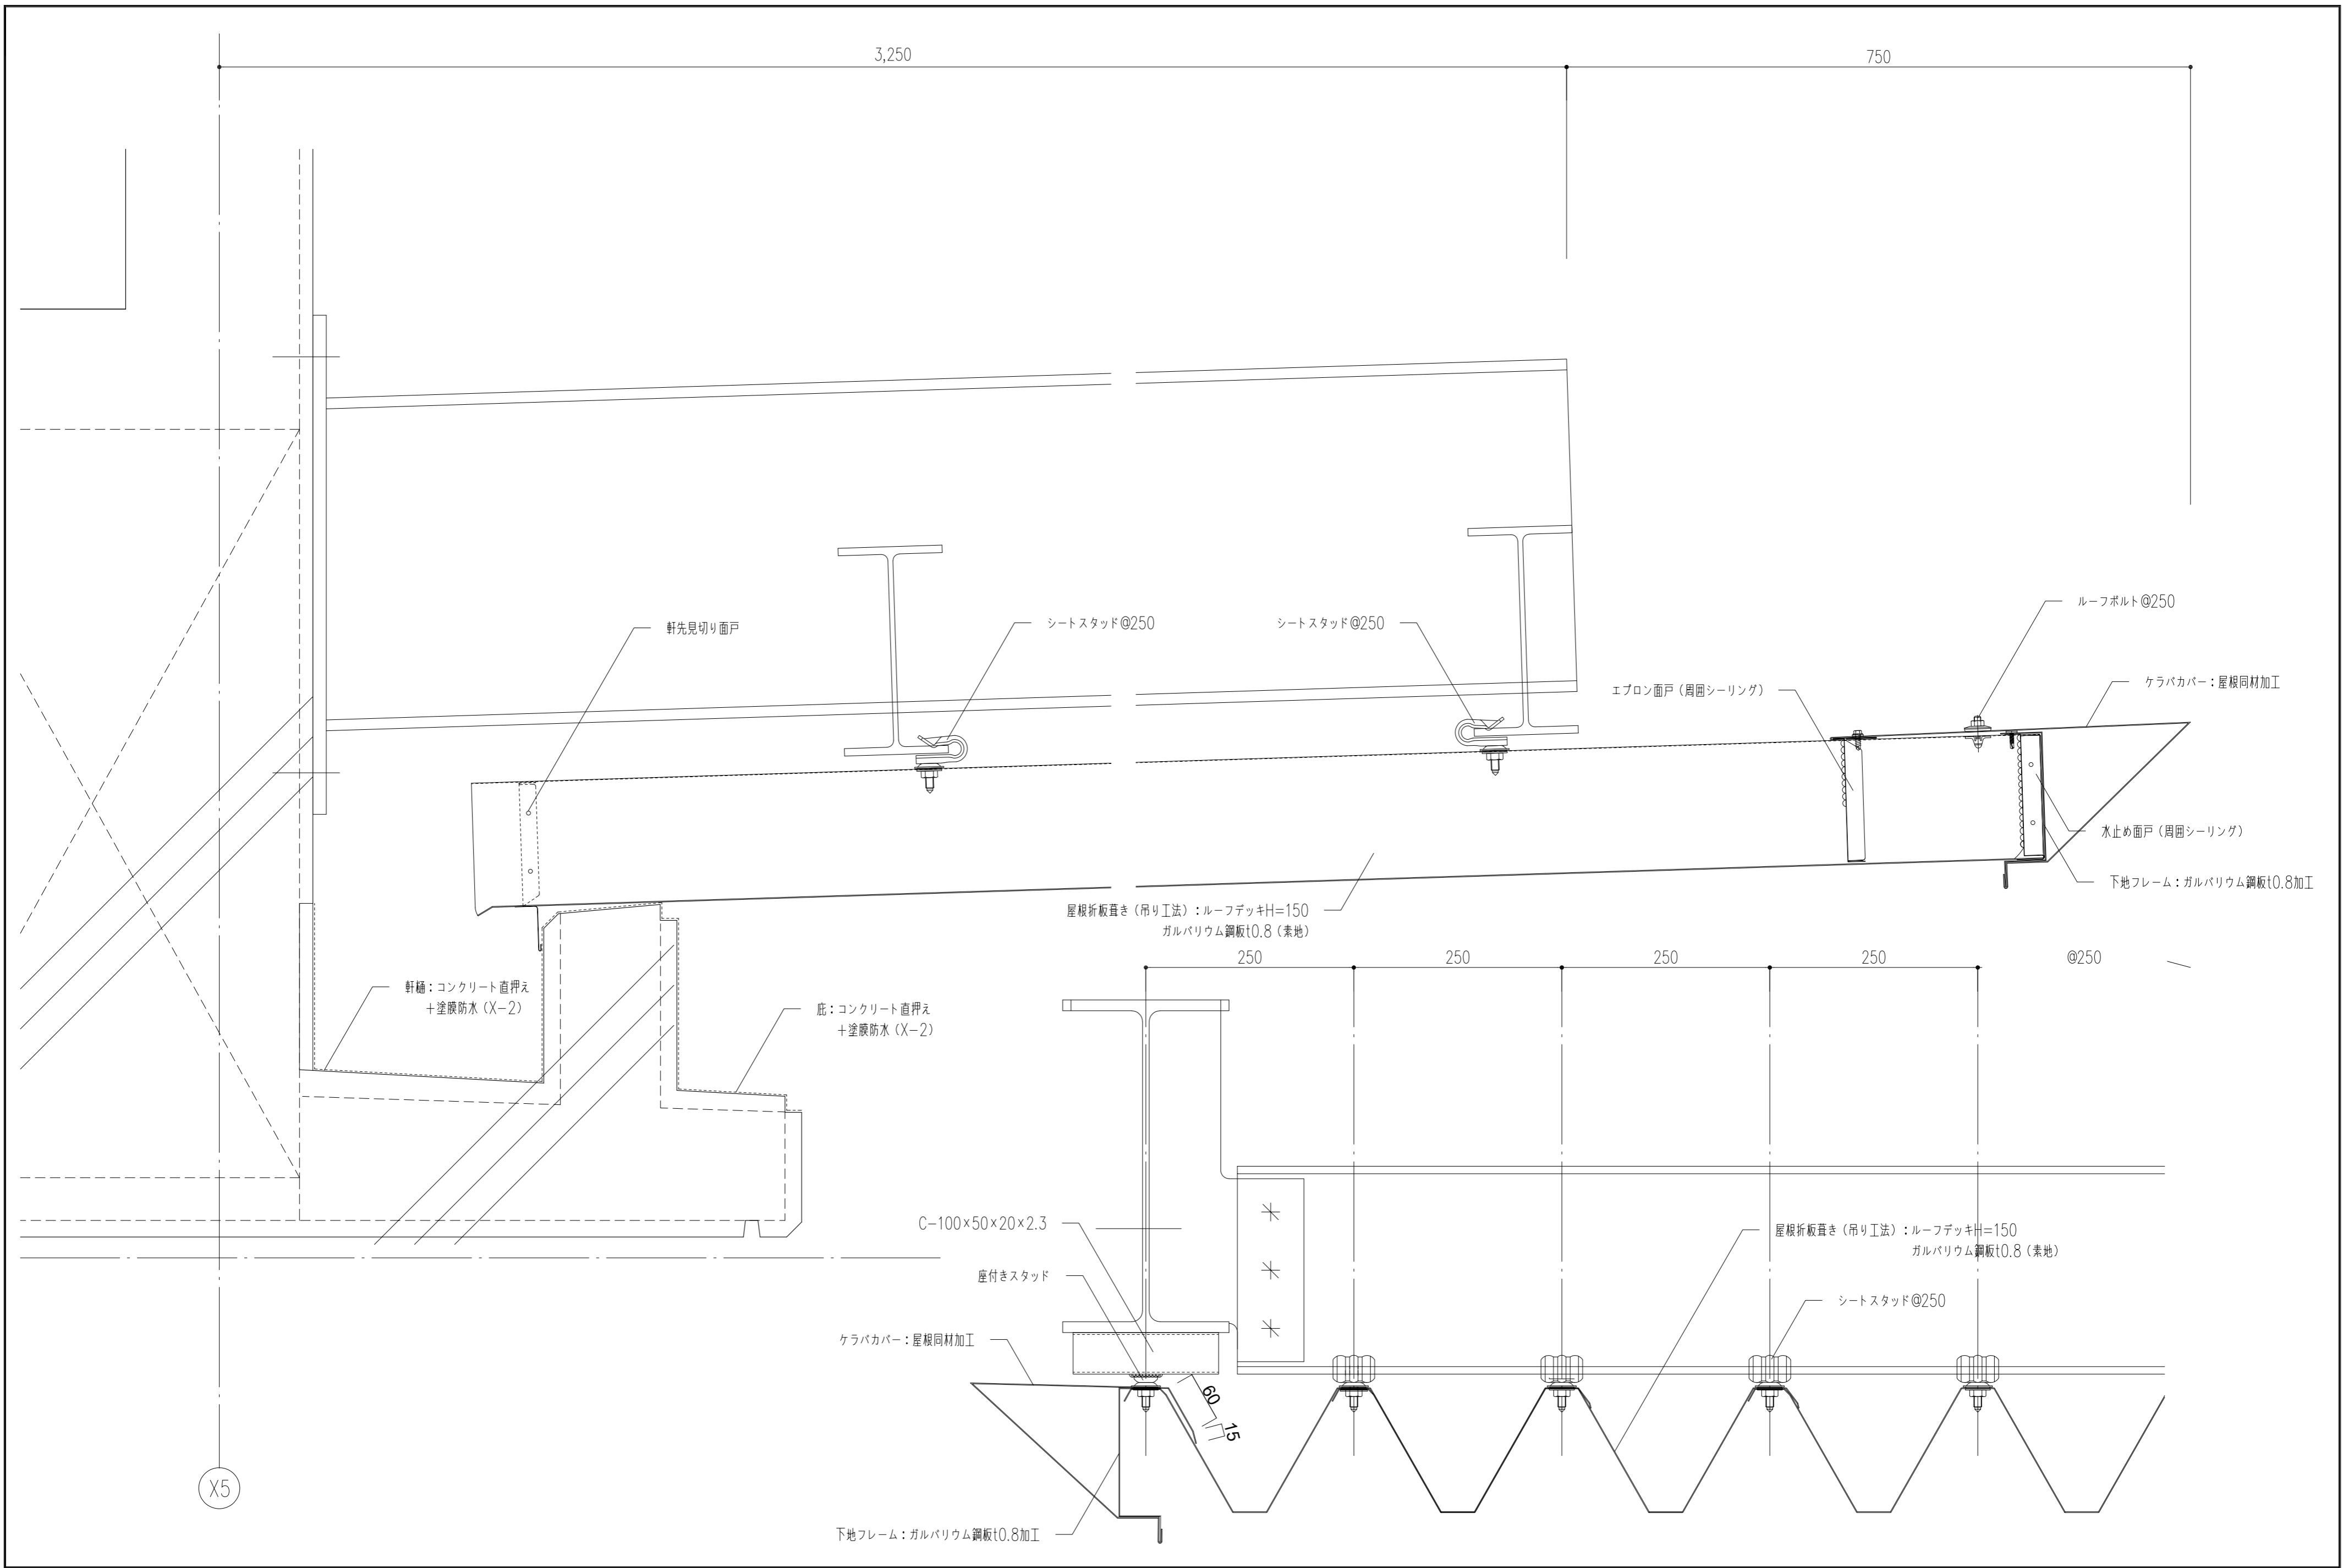


特記事項	工事名称	徳島中央広域連合西消防署新築工事	図面No.	D / 17	工事種別	建築	 株式会社 阿波設計事務所 四国支店 一級建築士事務所 徳島県知事登録 第41036号	管理建築士	程野 祐介	設計No.	—
	図面名称	車庫前庇 詳細図	縮尺	A3(1/7.5) A2(1/5)	校閲	担当		製図	設計年月日	2017.9	




*Rクリップは、アスロックパネルの中空 2個目・3個目に留め付けとする。
 *見え掛かり鉄部は全て溶融亜鉛メッキ仕上 (HDZ55) とする。

(X1)

特記事項	工事名称	徳島中央広域連合西消防署新築工事	図面No.	D / 18	工事種別	建築	株式会社 阿波設計事務所 四国支店 一級建築士事務所 徳島県知事登録 第41036号	管理建築士	程野 祐介	設計No.	-
	図面名称	押出成形セメント板 詳細図	縮尺	A3(1/7.5) A2(1/5)	校閲	担当		製図	設計年月日	2017.9	

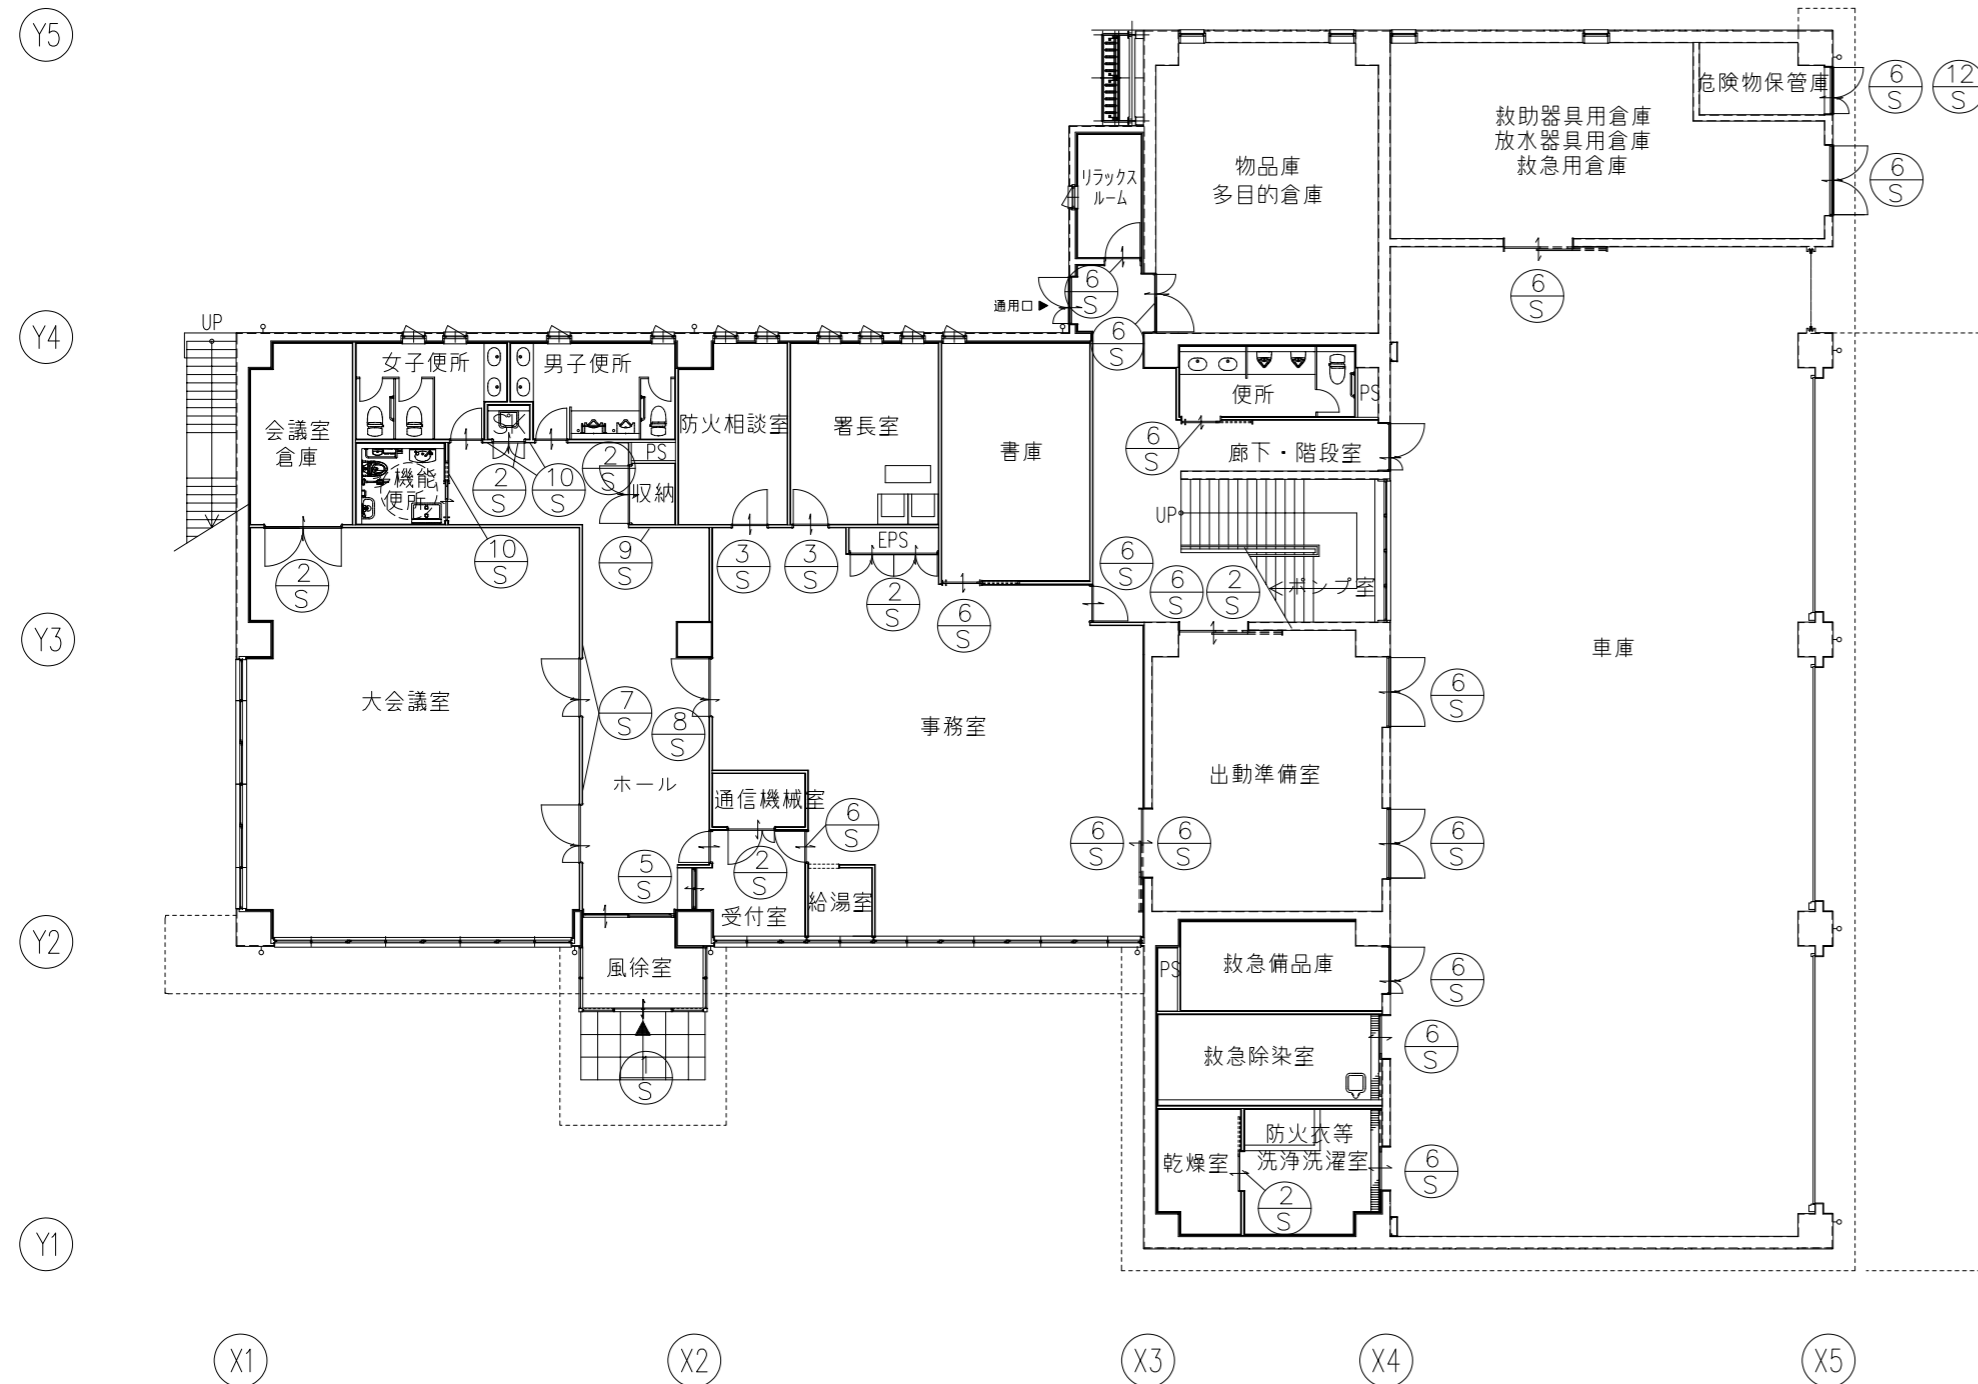

1階 サインキープラン 1/200

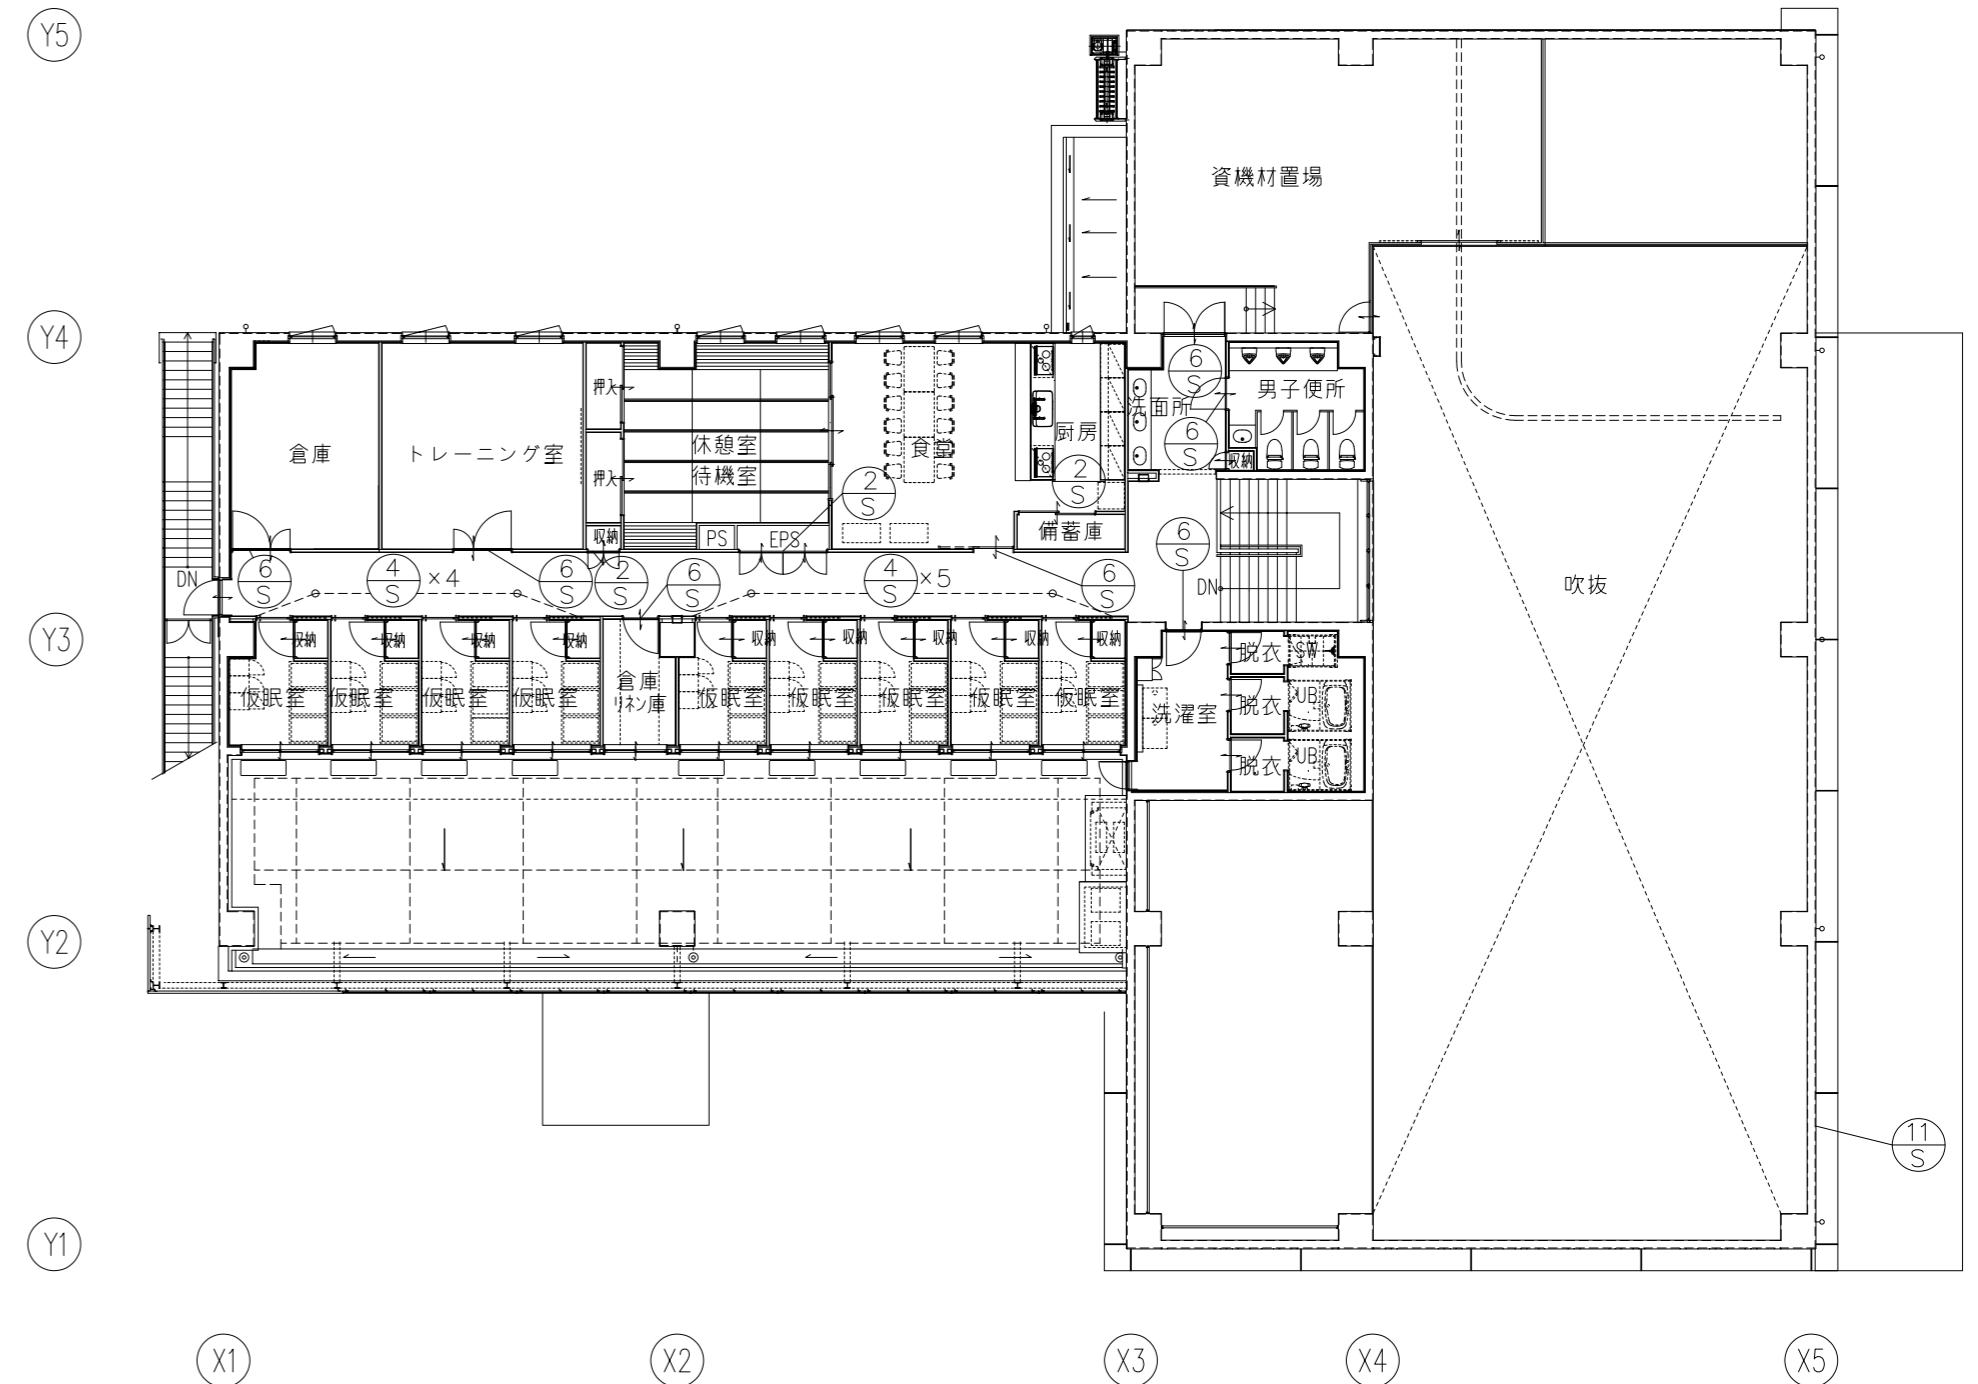

2階 サインキープラン 1/200

特記事項	工事名称	徳島中央広域連合西消防署新築工事	図面No.	S1 / 1	工事種別	建築	株式会社 阿波設計事務所 四国支店 一級建築士事務所 徳島県知事登録 第41036号	管理建築士	程野 祐介	設計No.	—
	図面名称	1・2階 サインキープラン	縮尺	A3 (1/300) A2 (1/200)	校閲	担当		製図	設計年月日		2017.9

S-1 館名表示サイン 1/20

*風除室 自動扉エンジン無目部取付

消防 章/陶器製 金メッキ仕上げ
 本体/t15 SUS箱文字・HL仕上げ 12文字程度
 取付方法/スタッドボルトにて固定(エポキシ系樹脂接着剤充填)
 書体:ゴシック(漢字)

消防 章断面詳細図 1/5

S-2 室名・バックヤードサイン 1/3

EPS

■表示内容カッティングシート切文字貼

階	表示内容	設置場所	数量
1階	倉庫	大会議室	1
	通信機械室	受付室	1
	収納	ホール	1
	SK	ホール	1
	EPS	事務室	1
	乾燥室	防火衣等洗浄洗濯室	1
2階	ポンプ室	階段下	1
	備蓄庫	厨房	1
	収納	廊下	1
	EPS	廊下	1

S-3 室名サイン(平付型・在不在表示付) 1/5

署長室
不在

階	表示内容	設置場所	数量
1階	署長室	事務室	1
	防火相談室	事務室	1

■基盤:アクリル板t3+3+3加工
 ■表面:インクジェットシート巻込張り
 ■裏面:ミラーマット

S-4 名札ケース(平付) 1/5

3.3
 コピー用紙等はさみ込
 透明アクリル板t2.0
 アクリル板t3.0加工

階	場所	数量
2階	仮眠室	9

S-5 室名サイン(カッティングシート貼)

S-6 室名サイン(平付型)

受付
INFORMATION

事務室

■表示内容ガラス面にカッティングシート切文字貼

階	表示内容	設置場所	数量	階	表示内容	設置場所	数量
1階	受付室	事務室	1	1階	出勤準備室	廊下	1
	書庫	事務室	1		救助器具用倉庫	外部	1
	出勤準備室	事務室・車庫	3		放水器具用倉庫	外部	1
	事務室	出勤準備室・廊下	2	救急用品倉庫	外部	1	
	救急備品庫	車庫	1	危険物保管庫	外部	1	
	救急除染室	車庫	1	倉庫	廊下	1	
	防火衣等洗浄洗濯室	車庫	1	トレーニング室	廊下	1	
	救助器具用倉庫	車庫	1	食堂・厨房・休憩室・待機室	廊下	1	
	放水器具用倉庫	車庫	1	洗濯室	廊下	1	
	救急用品倉庫	車庫	1	男子便所	洗面コーナー	1	
リラクスルーム	廊下	1	資機材置場	洗面コーナー	1		
物品庫・多目的倉庫	廊下	1	倉庫・リネン庫	廊下	1		
便所	廊下	1					

■基盤:アクリル板t3+3+3加工
 ■表面:インクジェットシート巻込張り
 ■裏面:ミラーマット

S-7 室名サイン 1/20

*大会議室 2ヶ所

大会議室
MEETING ROOM

阿波和紙の上、アクリル板t3.0(透明)
 表面:塩ビシート切文字貼り

■丸節リビス・スペーサー@900

S-8 室名サイン 1/20

事務室
OFFICE ROOM

阿波和紙の上、アクリル板t3.0(透明)
 表面:塩ビシート切文字貼り

■丸節リビス・スペーサー@900

S-9 室名サイン(トイレ案内) 1/20

阿波和紙の上、アクリル板t3.0(透明)
 表面:塩ビシート切文字貼り

男子トイレ
MEN'S TOILET

女子トイレ
WOMEN'S TOILET

多機能トイレ
MULTIPURPOSE TOILET

S-10 室名サイン(トイレ) 1/20

男子トイレ
MEN'S TOILET

女子トイレ
WOMEN'S TOILET





多機能トイレ
MULTIPURPOSE TOILET

阿波和紙の上、アクリル板t3.0(透明)
 表面:塩ビシート切文字貼り

■丸節リビス・スペーサー@900


S-11 外壁ロゴサイン 1/50	S-12 外部 危険物保管庫 標識 1/10	1/50
<p style="text-align: center;">8,500</p> <p style="text-align: center;">600</p> <p style="text-align: center;">徳島中央広域連合 西消防署</p> <p>本体/t150 SUS箱文字、サンドブラスト処理仕上げ 12文字程度 取付方法/外壁アンカーにて固定 書体：ゴシック（漢字）</p>	<p style="text-align: right;">*各1枚とする。</p> <div style="display: flex; justify-content: space-around;"> <div style="text-align: center;"> <p>300</p> <p>600</p> <p>危険物 屋内貯蔵所</p> <p>スチール製4-φ3.5穴 (t0.4鋼板+明治山曲げ加工品) 白地に黒文字</p> </div> <div style="text-align: center;"> <p>火気厳禁</p> <p>スチール製4-φ3.5穴 (t0.4鋼板+明治山曲げ加工品) 赤地に白文字</p> </div> <div style="text-align: center;"> <p>危険物の種別 危険物の品名 貯蔵最大数量 指定数量の倍数 危険物保安監督者</p> <p>第 類 倍 類</p> <p>スチール製4-φ3.5穴 (t0.4鋼板+明治山曲げ加工品) 白地に黒文字</p> </div> </div>	

<p>特記事項</p> <p>※サインの内容、表記については消防担当者、工事監理者と協議の上決定すること。</p> <p>※サイン取付位置については消防担当者、工事監理者と協議の上決定すること。</p>	<p>工事名称 徳島中央広域連合西消防署新築工事</p>	<p>図面No. S1 / 03</p>	<p>工事種別 建築</p>	<p>管理建築士 程野 祐介 一級建築士 大臣登録 第338983号</p>	<p>設計No. —</p>
	<p>図面名称 サイン詳細図-2</p>	<p>縮尺 A3 (1/30) A2 (1/20)</p>	<p>株式会社 阿波設計事務所 四国支店 一級建築士事務所 徳島県知事登録 第41036号</p>	<p>校閲 担当 製図</p>	<p>設計年月日 2017.9</p>

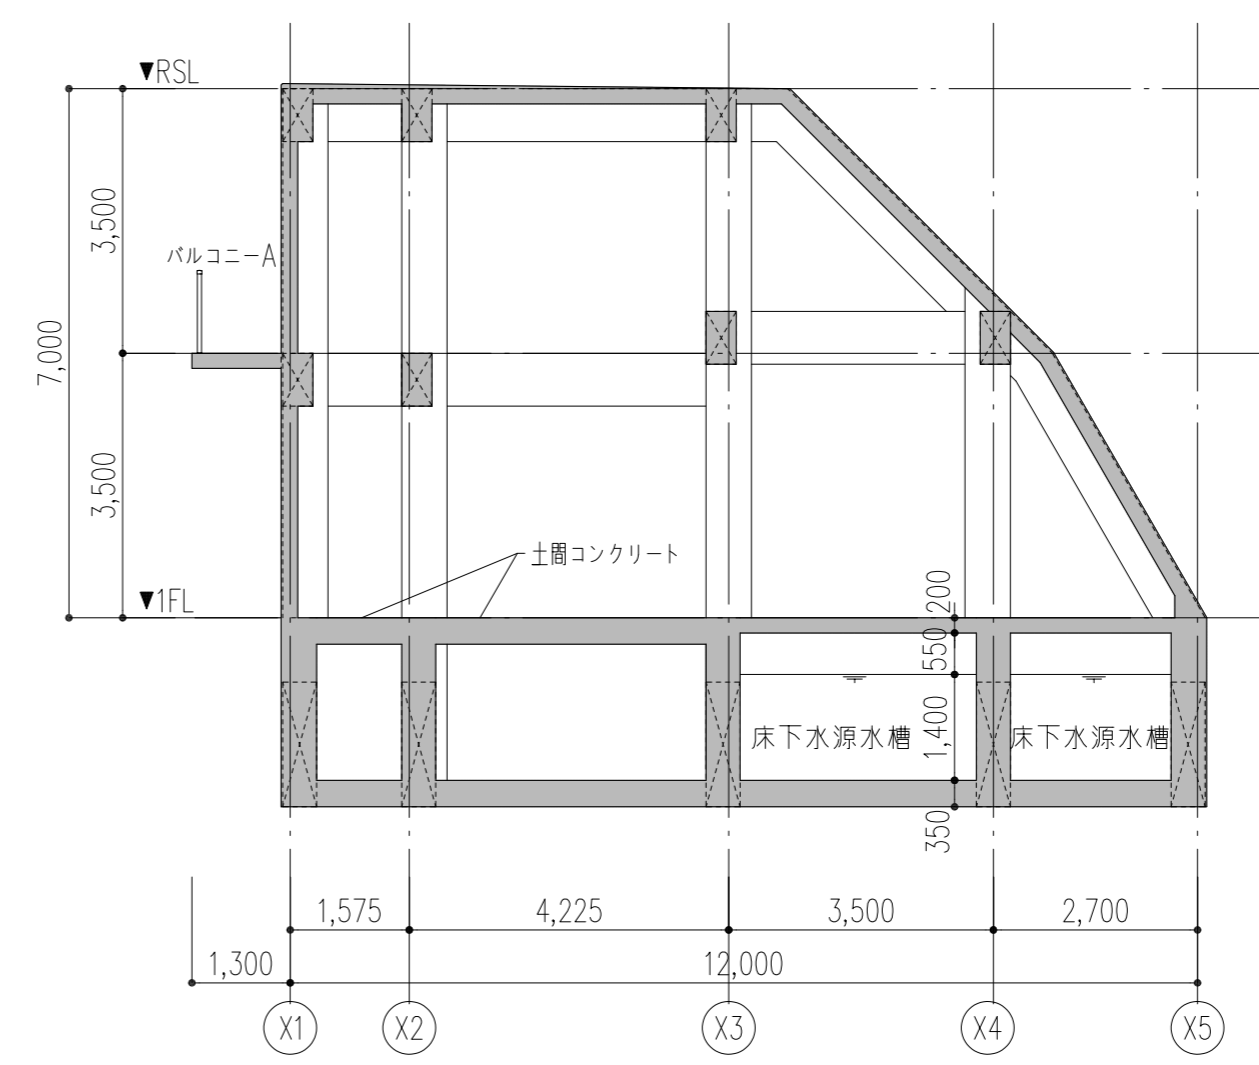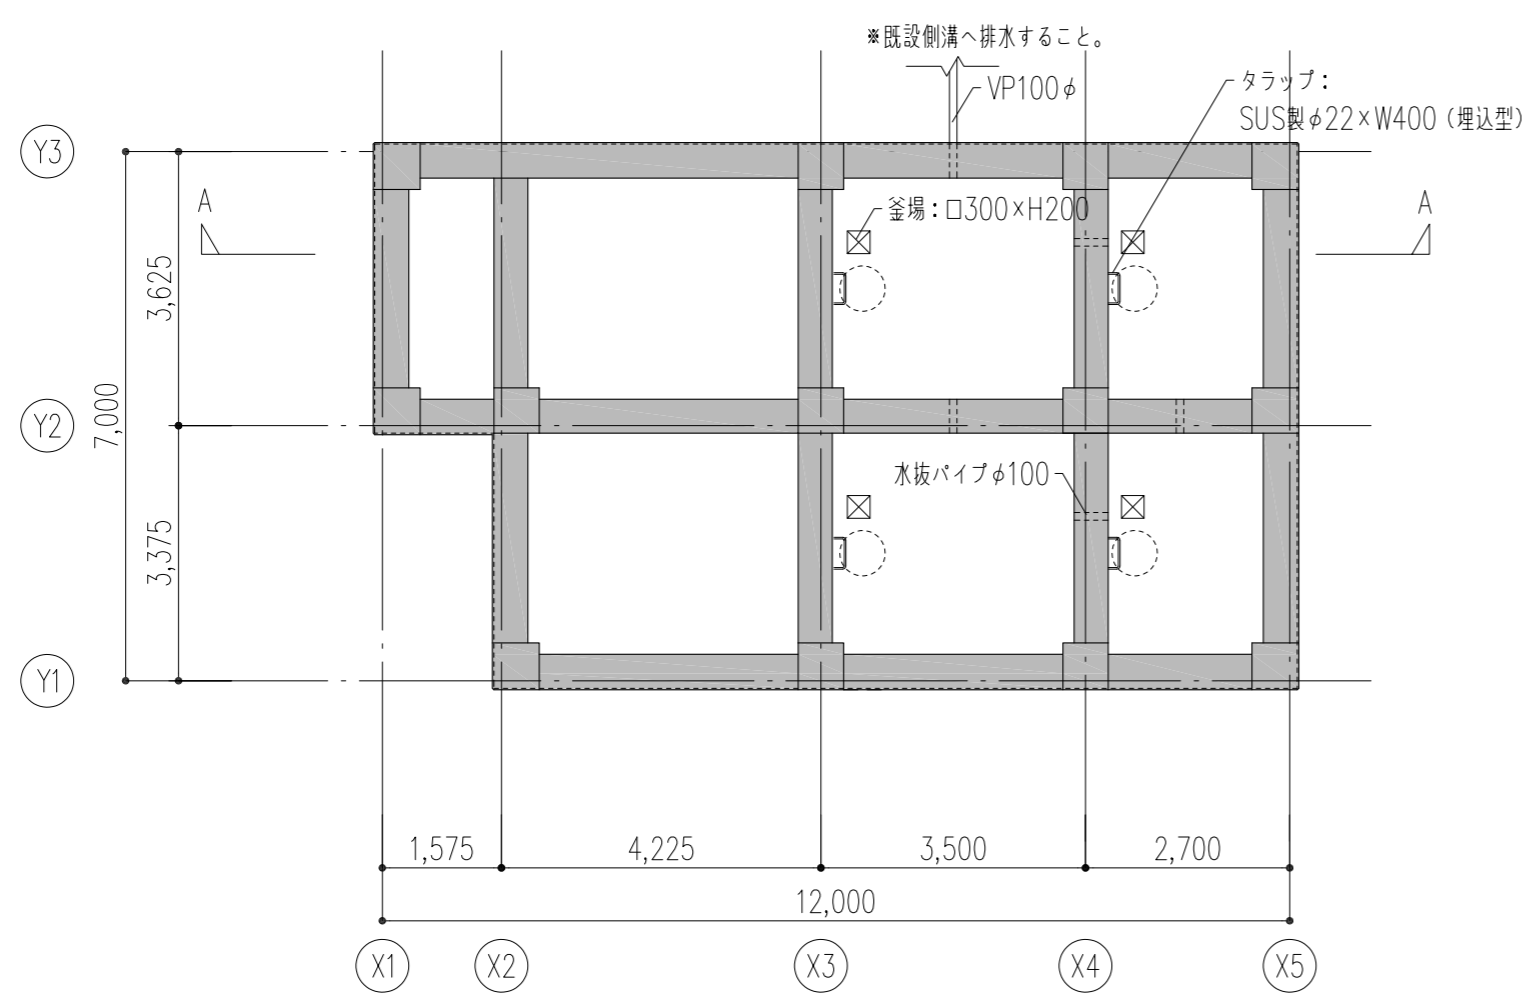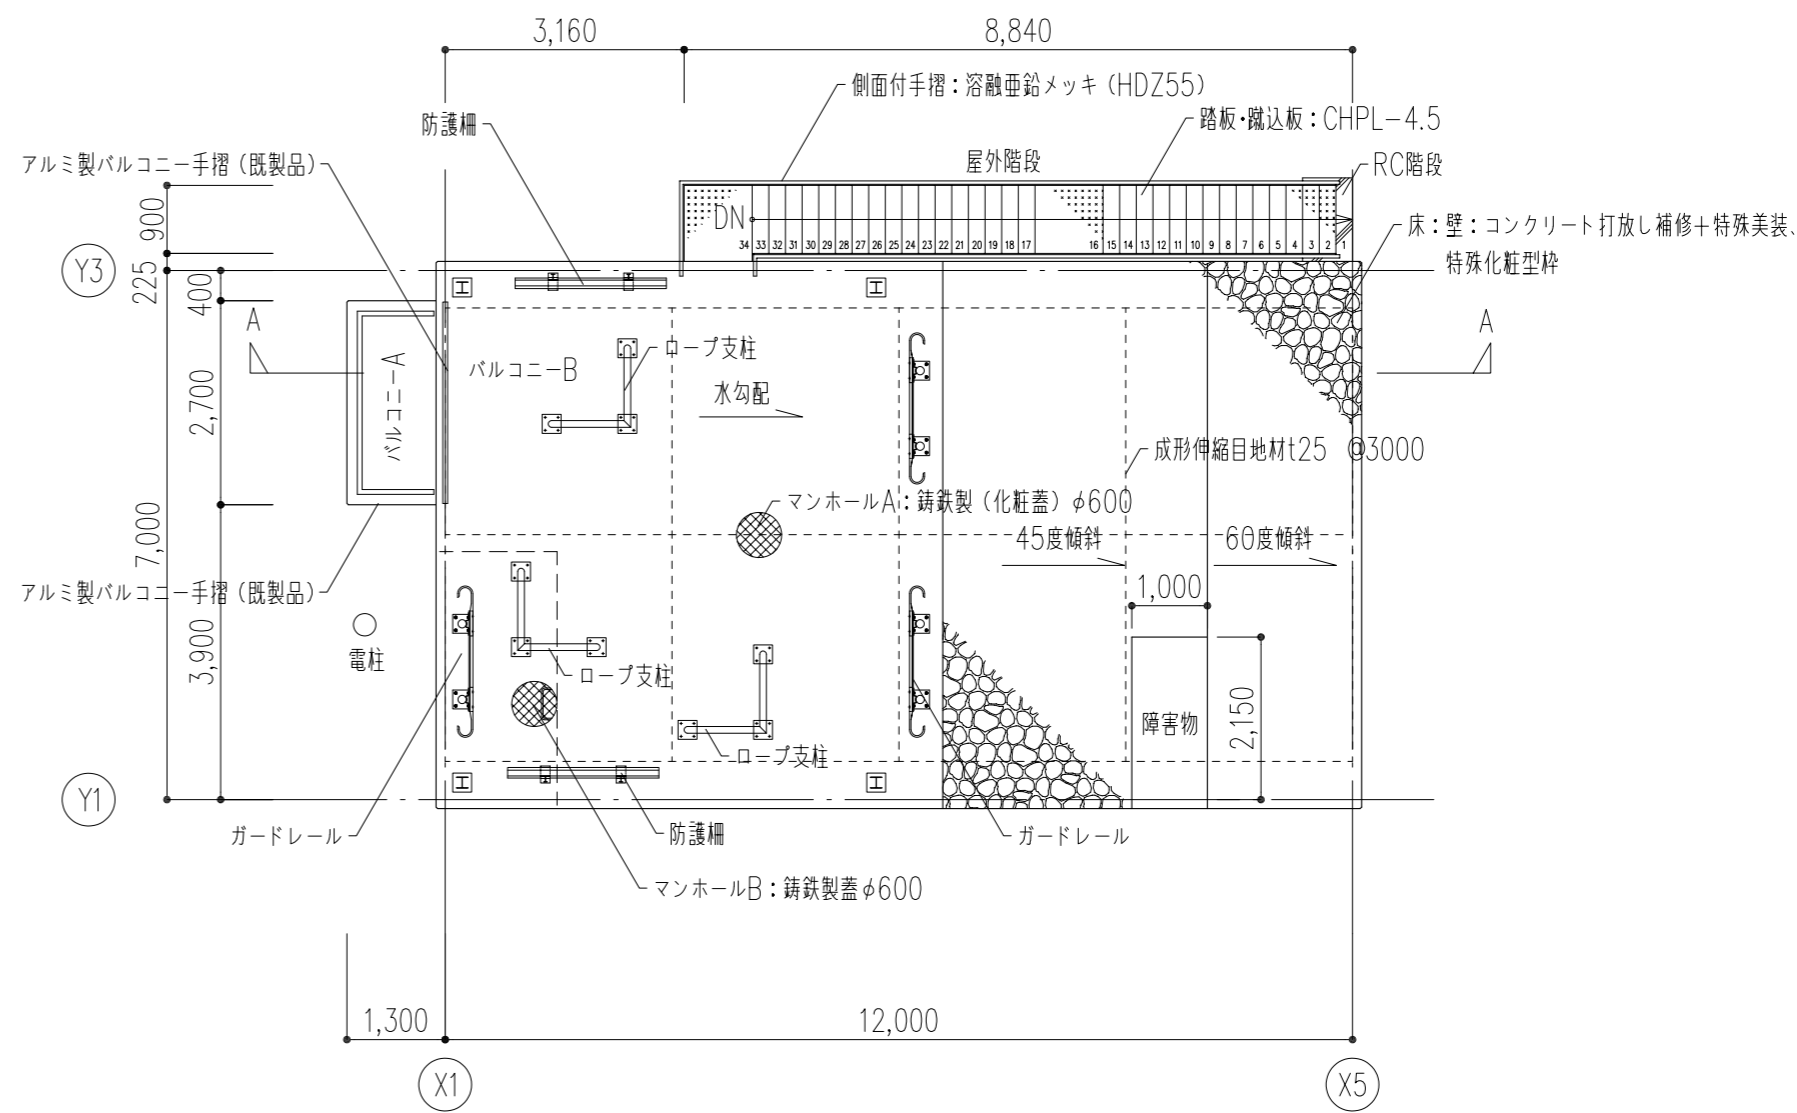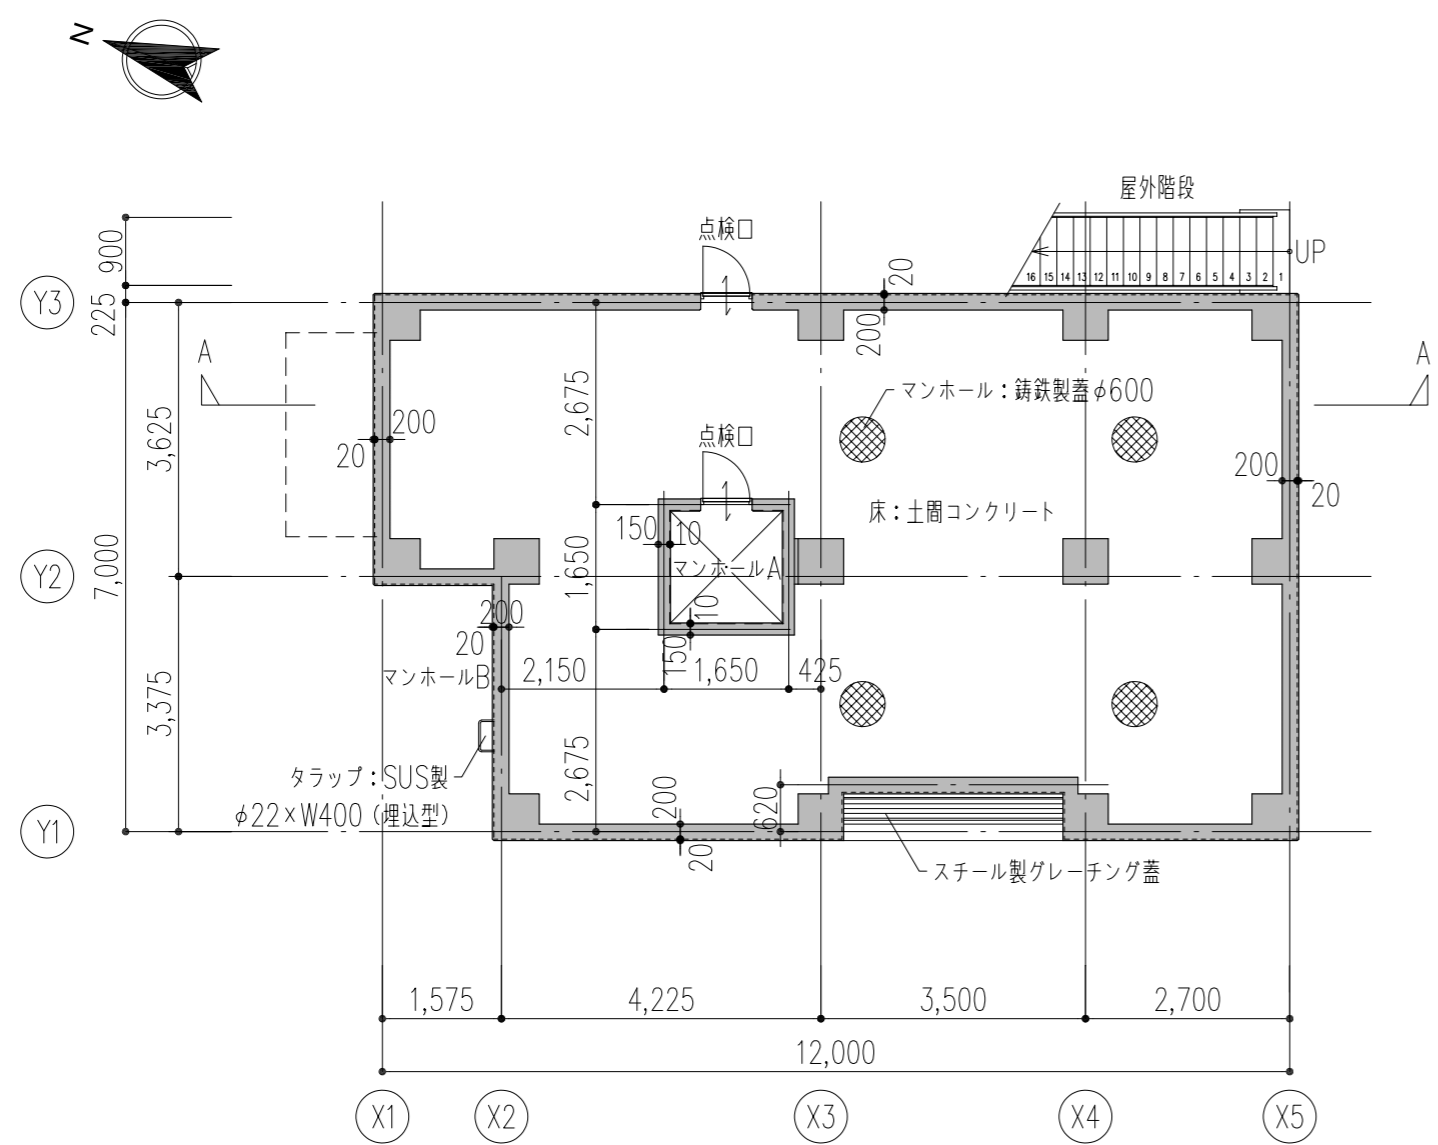

*訓練用部材の配置は現場にて打合せし、決定すること。
 *屋内的用途が無いため、建築物には該当しない。

特記事項	工事名称	徳島中央広域連合西消防署新築工事	図面No.	T / 01	工事種別	建築	株式会社 阿波設計事務所 四国支店 一級建築士事務所 徳島県知事登録 第41036号	管理建築士	程野 祐介	設計No.	-
	図面名称	都市型訓練施設 平面図・立面図・断面図	縮尺	A3(1/150) A2(1/100)	校閲	校閱		担当	製図	設計年月日	2017.9

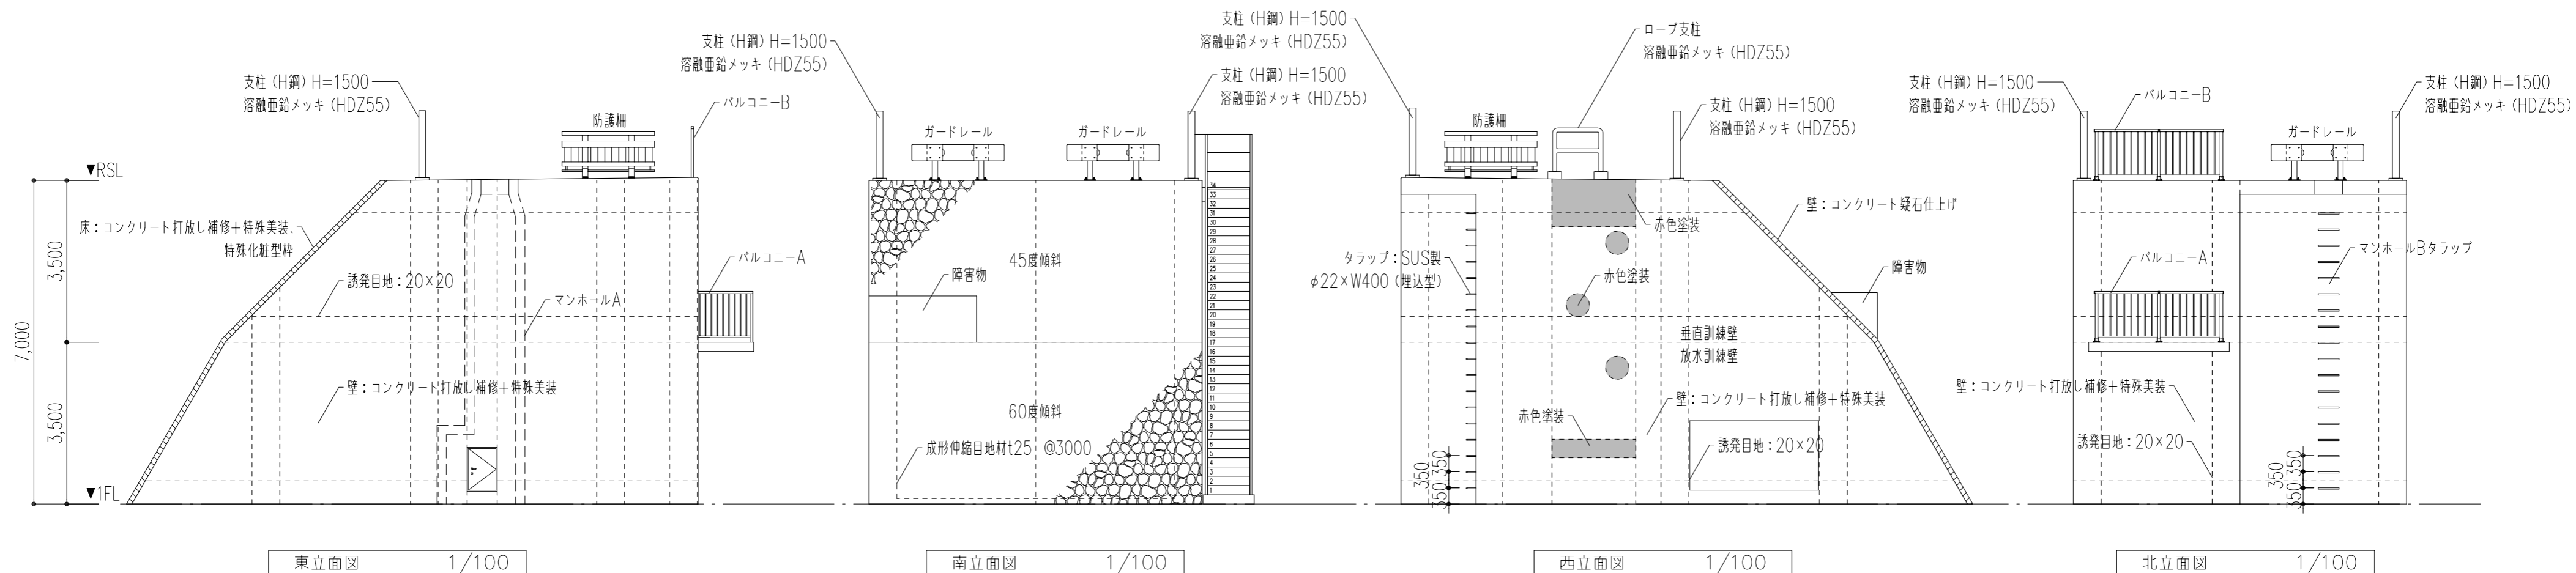


東立面図 1/100

南立面図 1/100


西立面図 1/100

北立面図 1/100

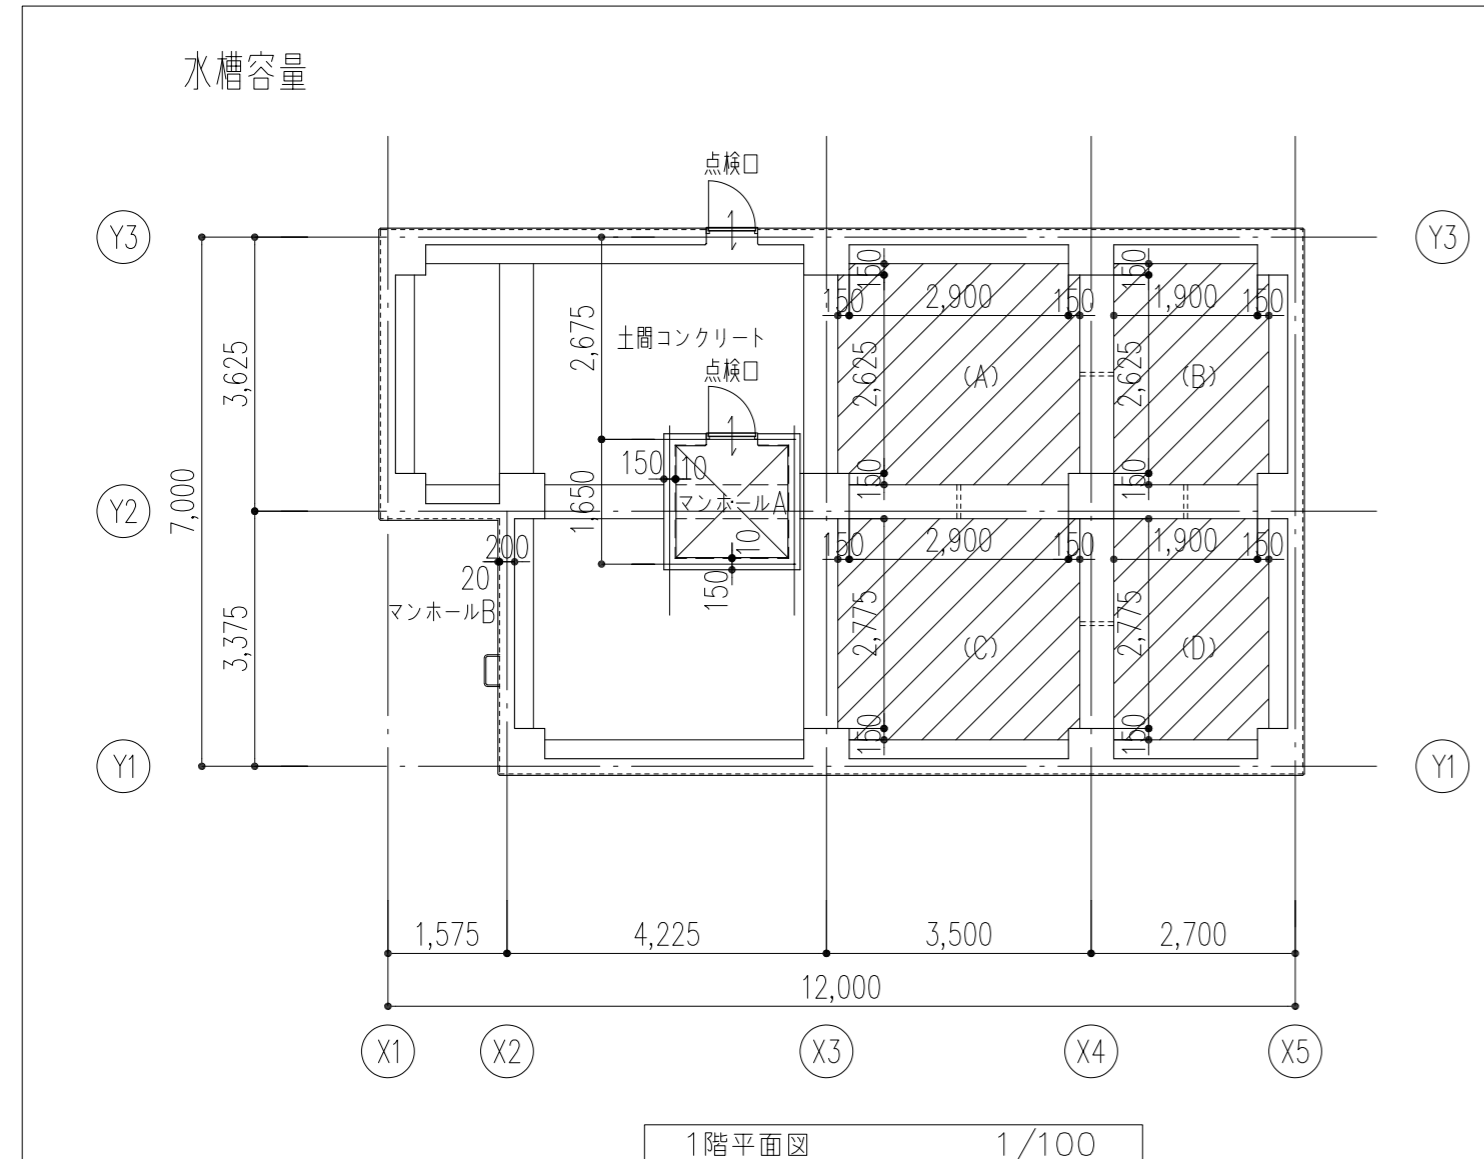

1階平面図 1/100


(A)	0.15×2.900×2か所=0.87	9.27+5.95+9.32+5.97=30.51m ²
	0.15×2.625×2か所=0.7875	30.51m ² ×深さ1.4=42.714
	2.625×2.900 =7.6125	42.71m ³ >40m ³
計	=9.27m ²	
(B)	0.15×1.900×2か所=0.57	
	0.15×2.625×1か所=0.39375	
	2.625×1.900 =4.9875	
計	=5.95m ²	
(C)	0.15×2.900×1か所=0.435	
	0.15×2.775×2か所=0.8325	
	2.775×2.900 =8.0475	
計	=9.32m ²	
(D)	0.15×1.900×1か所=0.285	
	0.15×2.775×1か所=0.41625	
	2.775×1.900 =5.2725	
計	=5.97m ²	

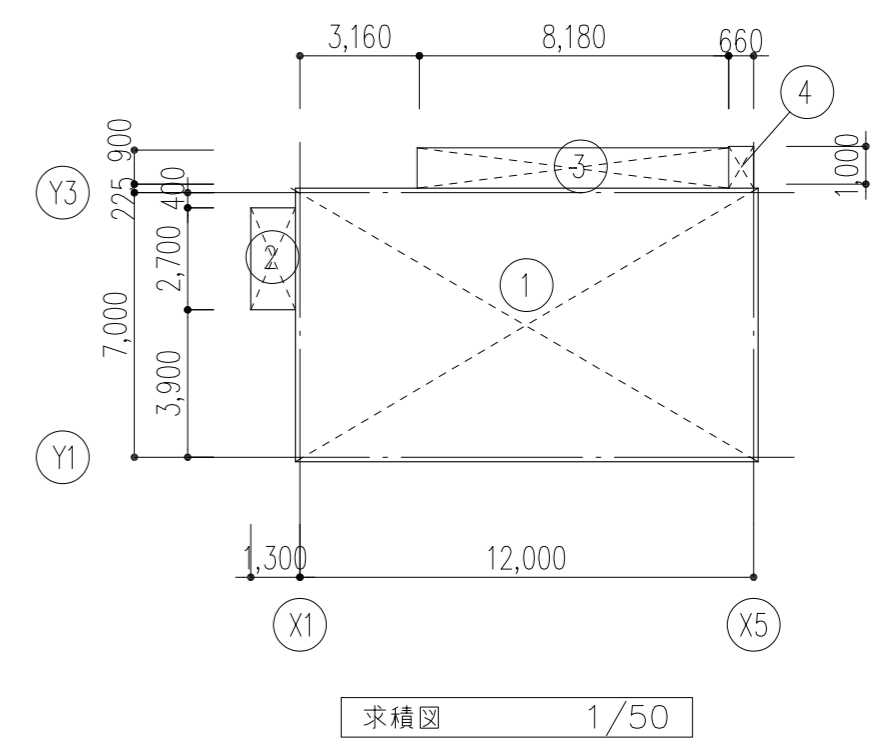

求積図 1/50


記号	計算式	計
①	7.000×12.000	84.000
②	2.700× 1.300	3.510
③	0.900× 8.180	7.362
④	1.000× 0.660	0.660
合計		95.532m ²
改め計		95.53m ²

* 訓練用部材の配置は現場にて打合せし、決定すること。

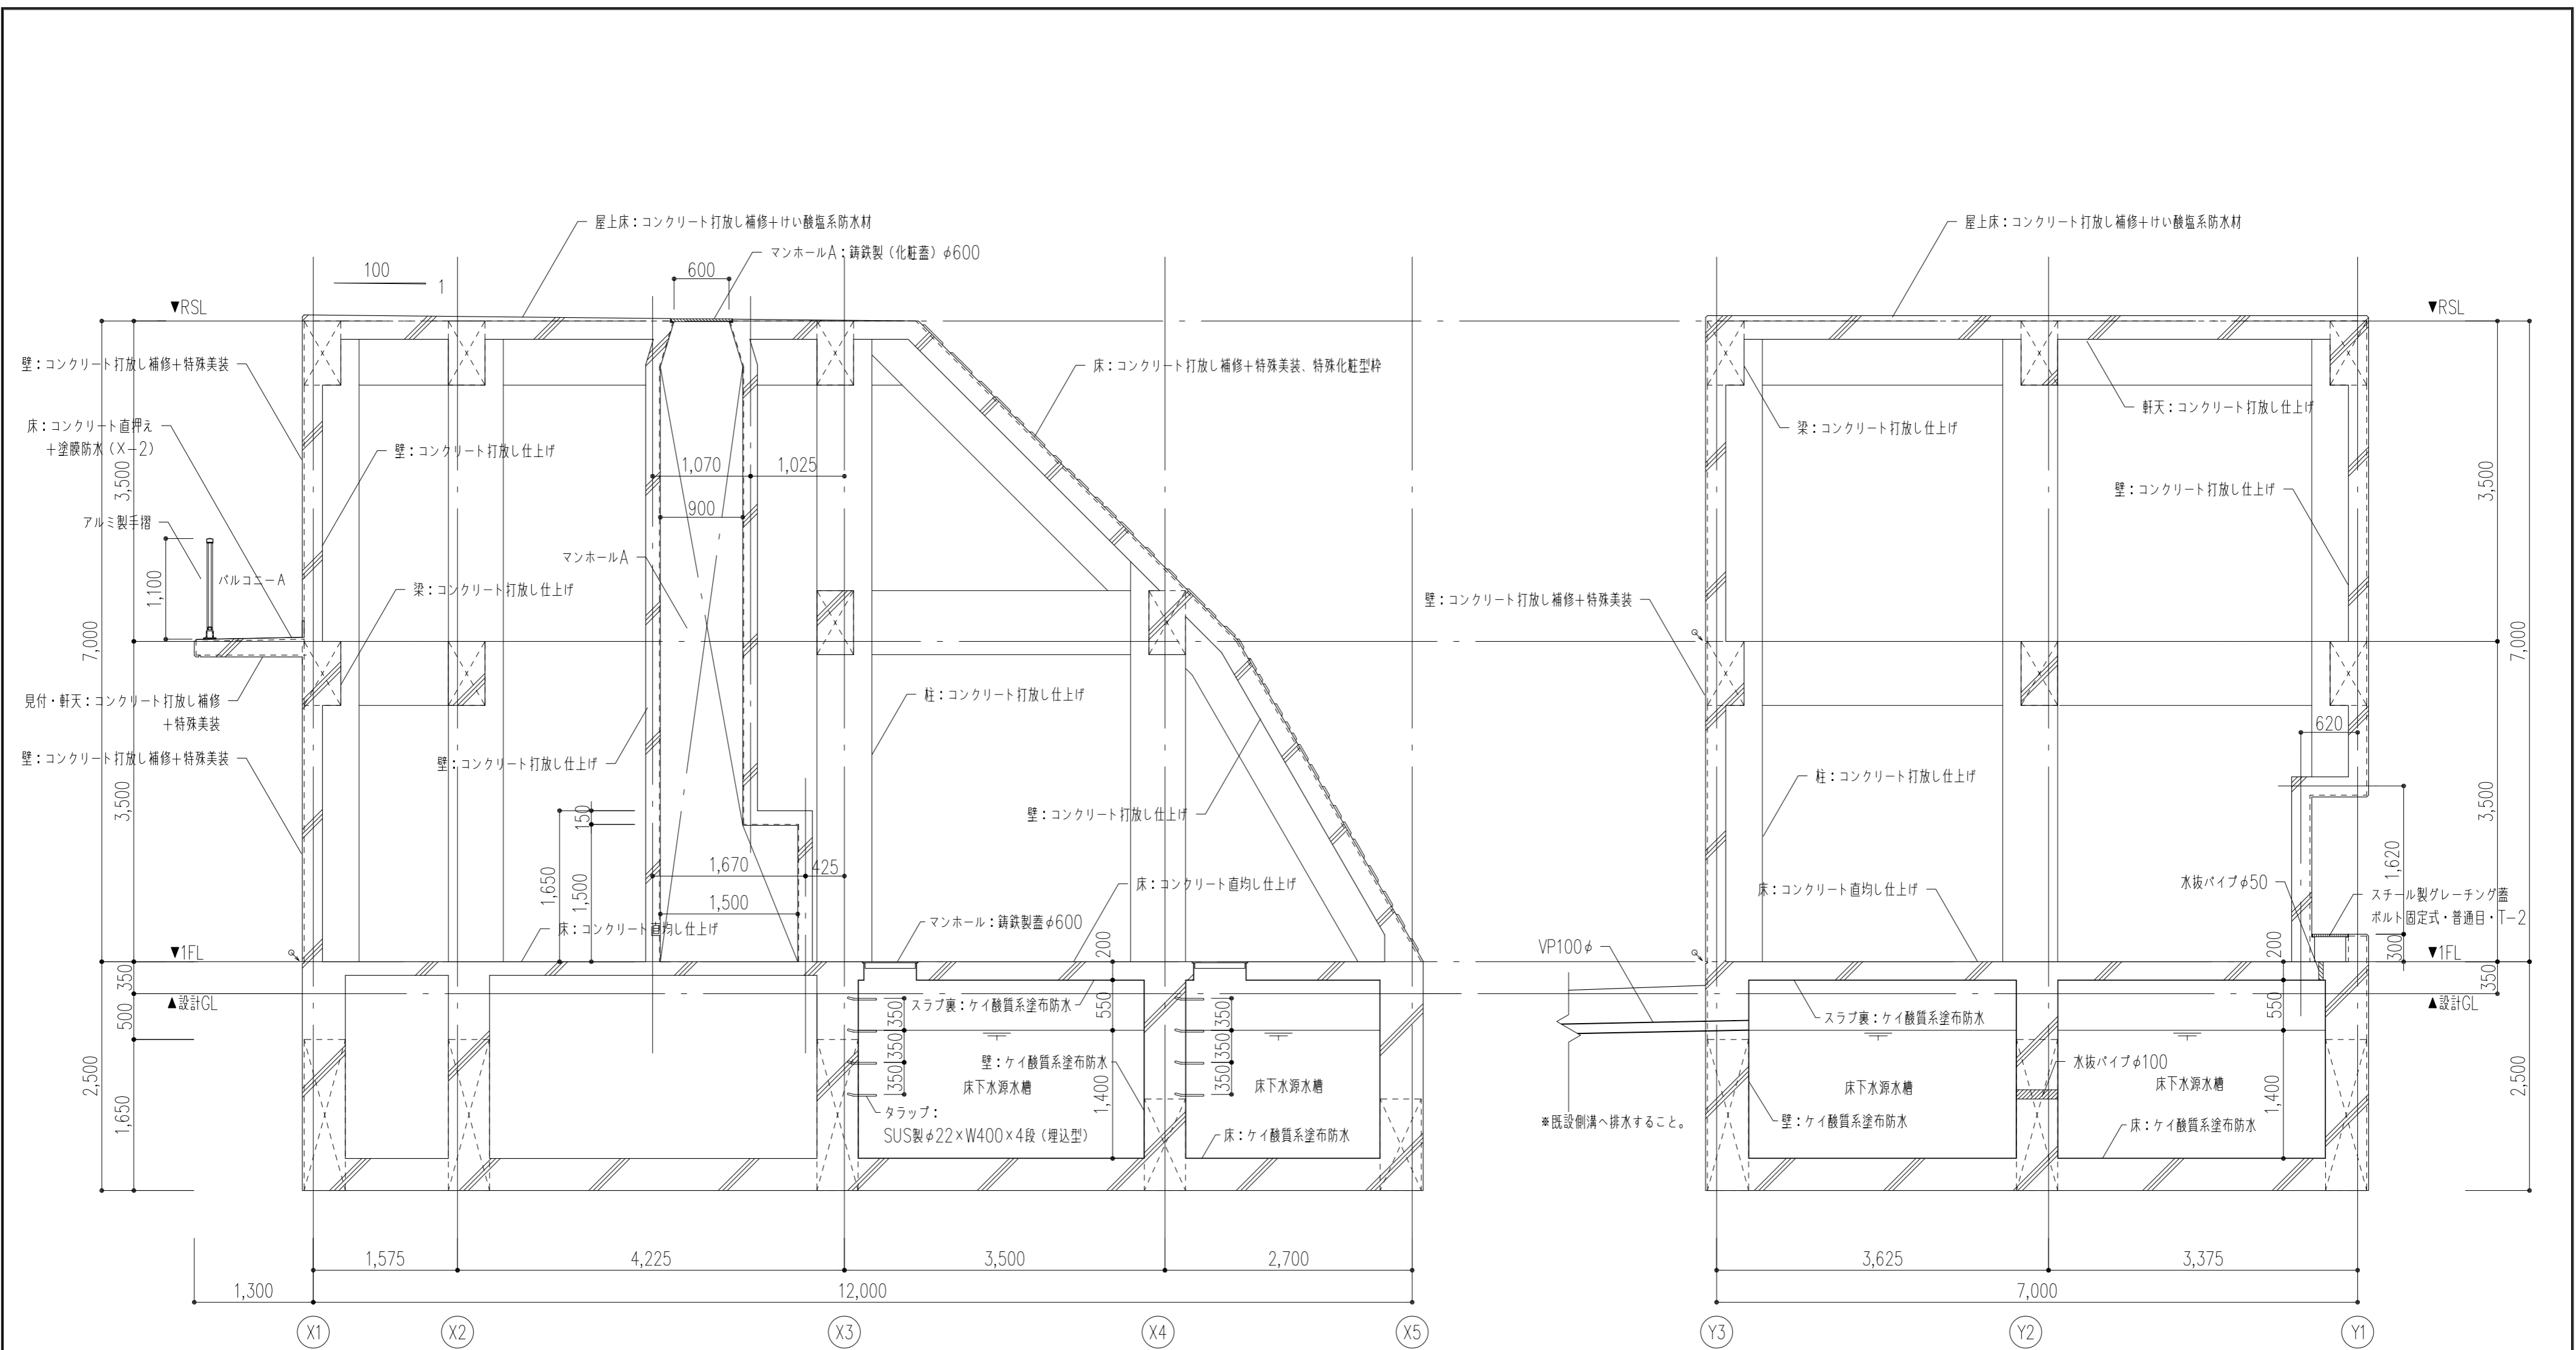


←○：水平打継ぎ目地を示す。


特記事項	工事名称	徳島中央広域連合西消防署新築工事	図面No.	T / 03	工事種別	建築	株式会社 阿波設計事務所 四国支店 一級建築士事務所 徳島県知事登録 第41036号	管理建築士	程野 祐介	設計No.	-
	図面名称	都市型訓練施設 断面詳細図-1	縮尺	A3 (1/75) A2 (1/50)	校閲	担当		製図	設計年月日	2017.9	

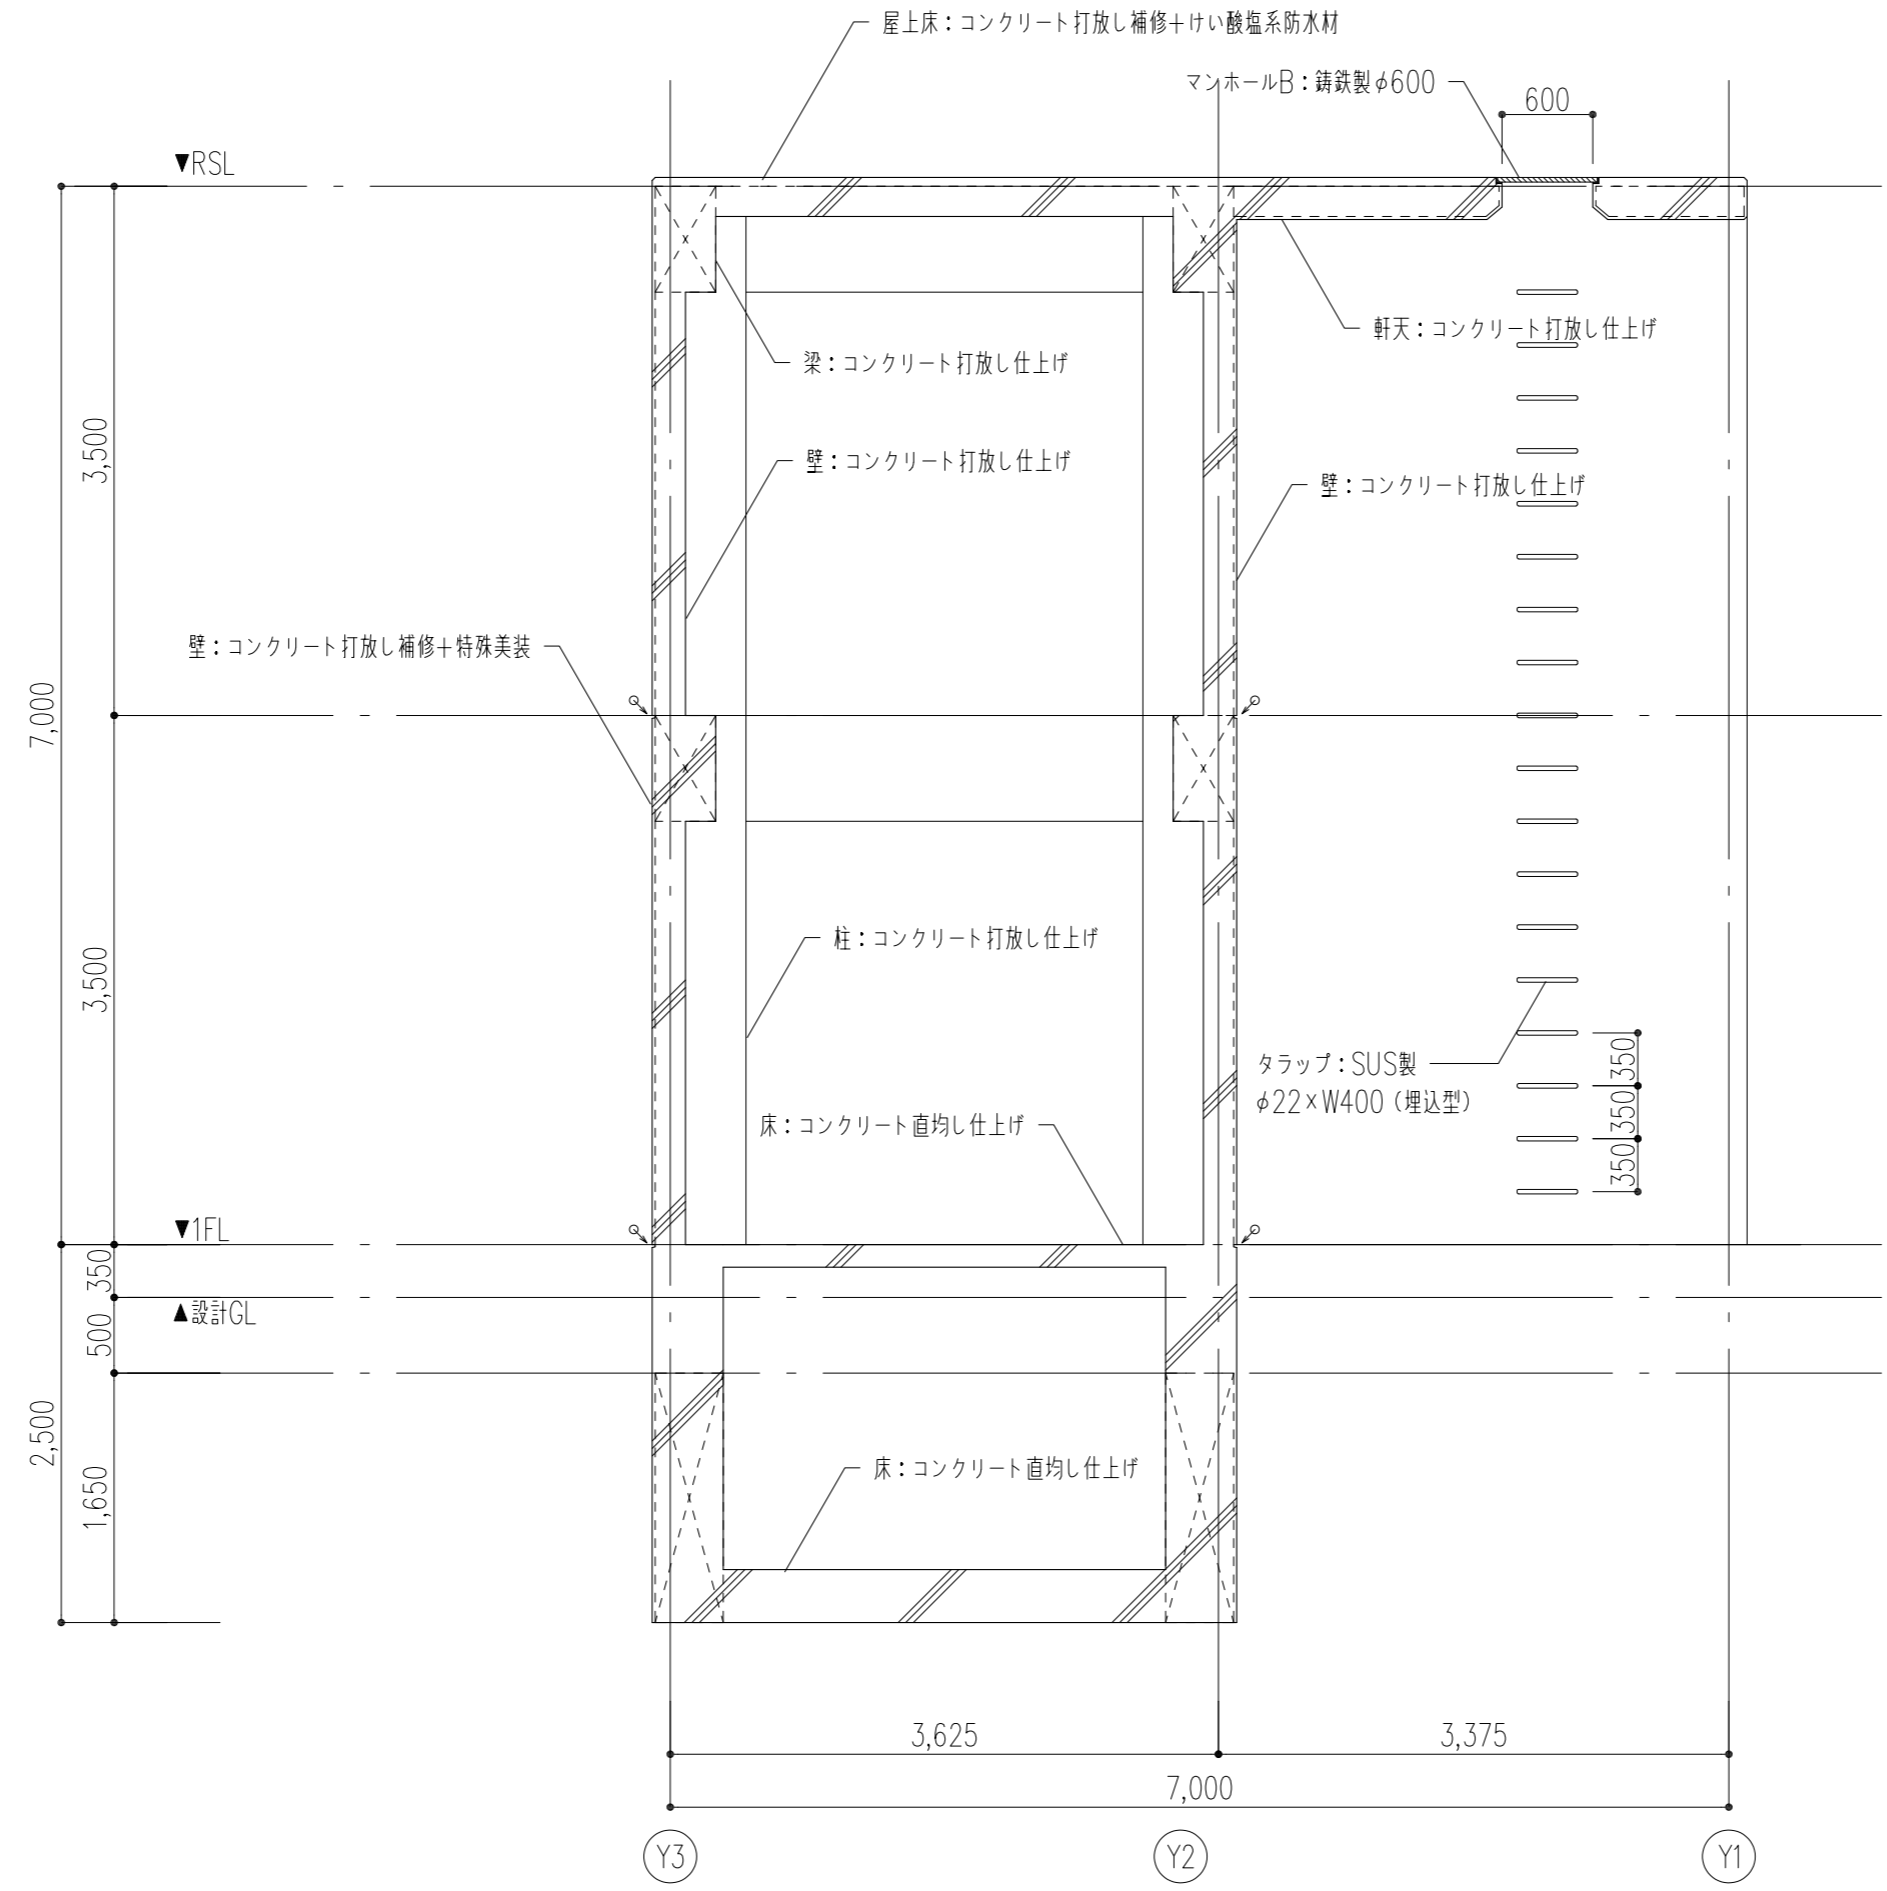

断面詳細図-3 1/50


←○: 水平打継ぎ目地を示す。

特記事項	工事名称	徳島中央広域連合西消防署新築工事	図面No.	T / 04	工事種別	建築	 株式会社 阿波設計事務所 四国支店 一級建築士事務所 徳島県知事登録 第41036号	管理建築士	程野 祐介	設計No.	—
	図面名称	都市型訓練施設 断面詳細図-2	縮尺	A3 (1/75) A2 (1/50)	校閲	担当		製図	設計年月日	2017.9	

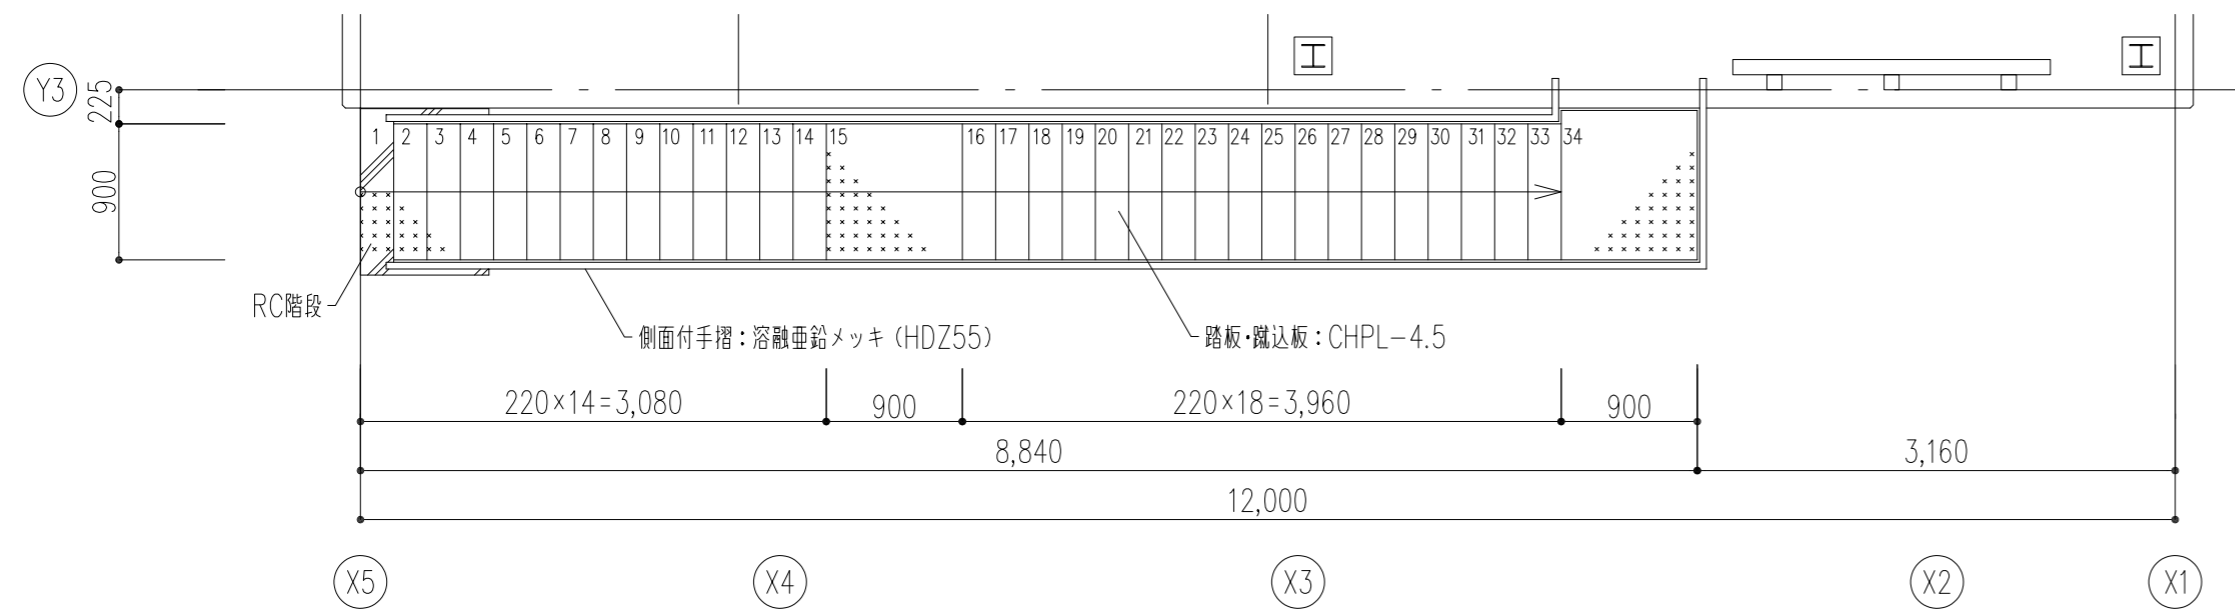


平面詳細図 1/50



階段手摺詳細図 (側面取付) 1/20

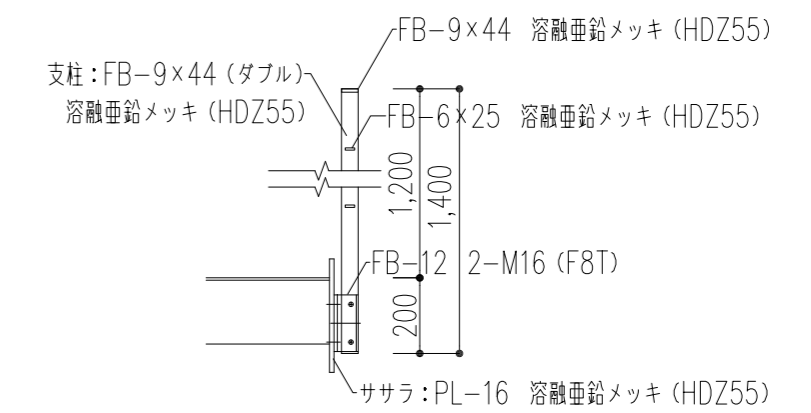

段部分詳細図 1/20

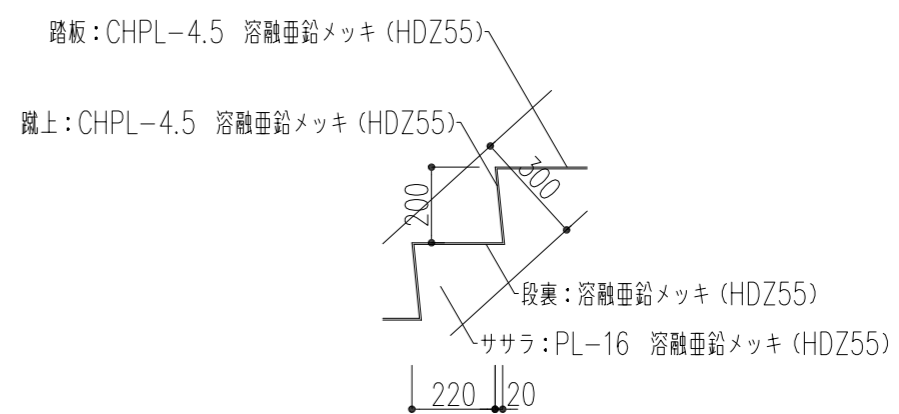


階段基礎部分詳細図 1/40

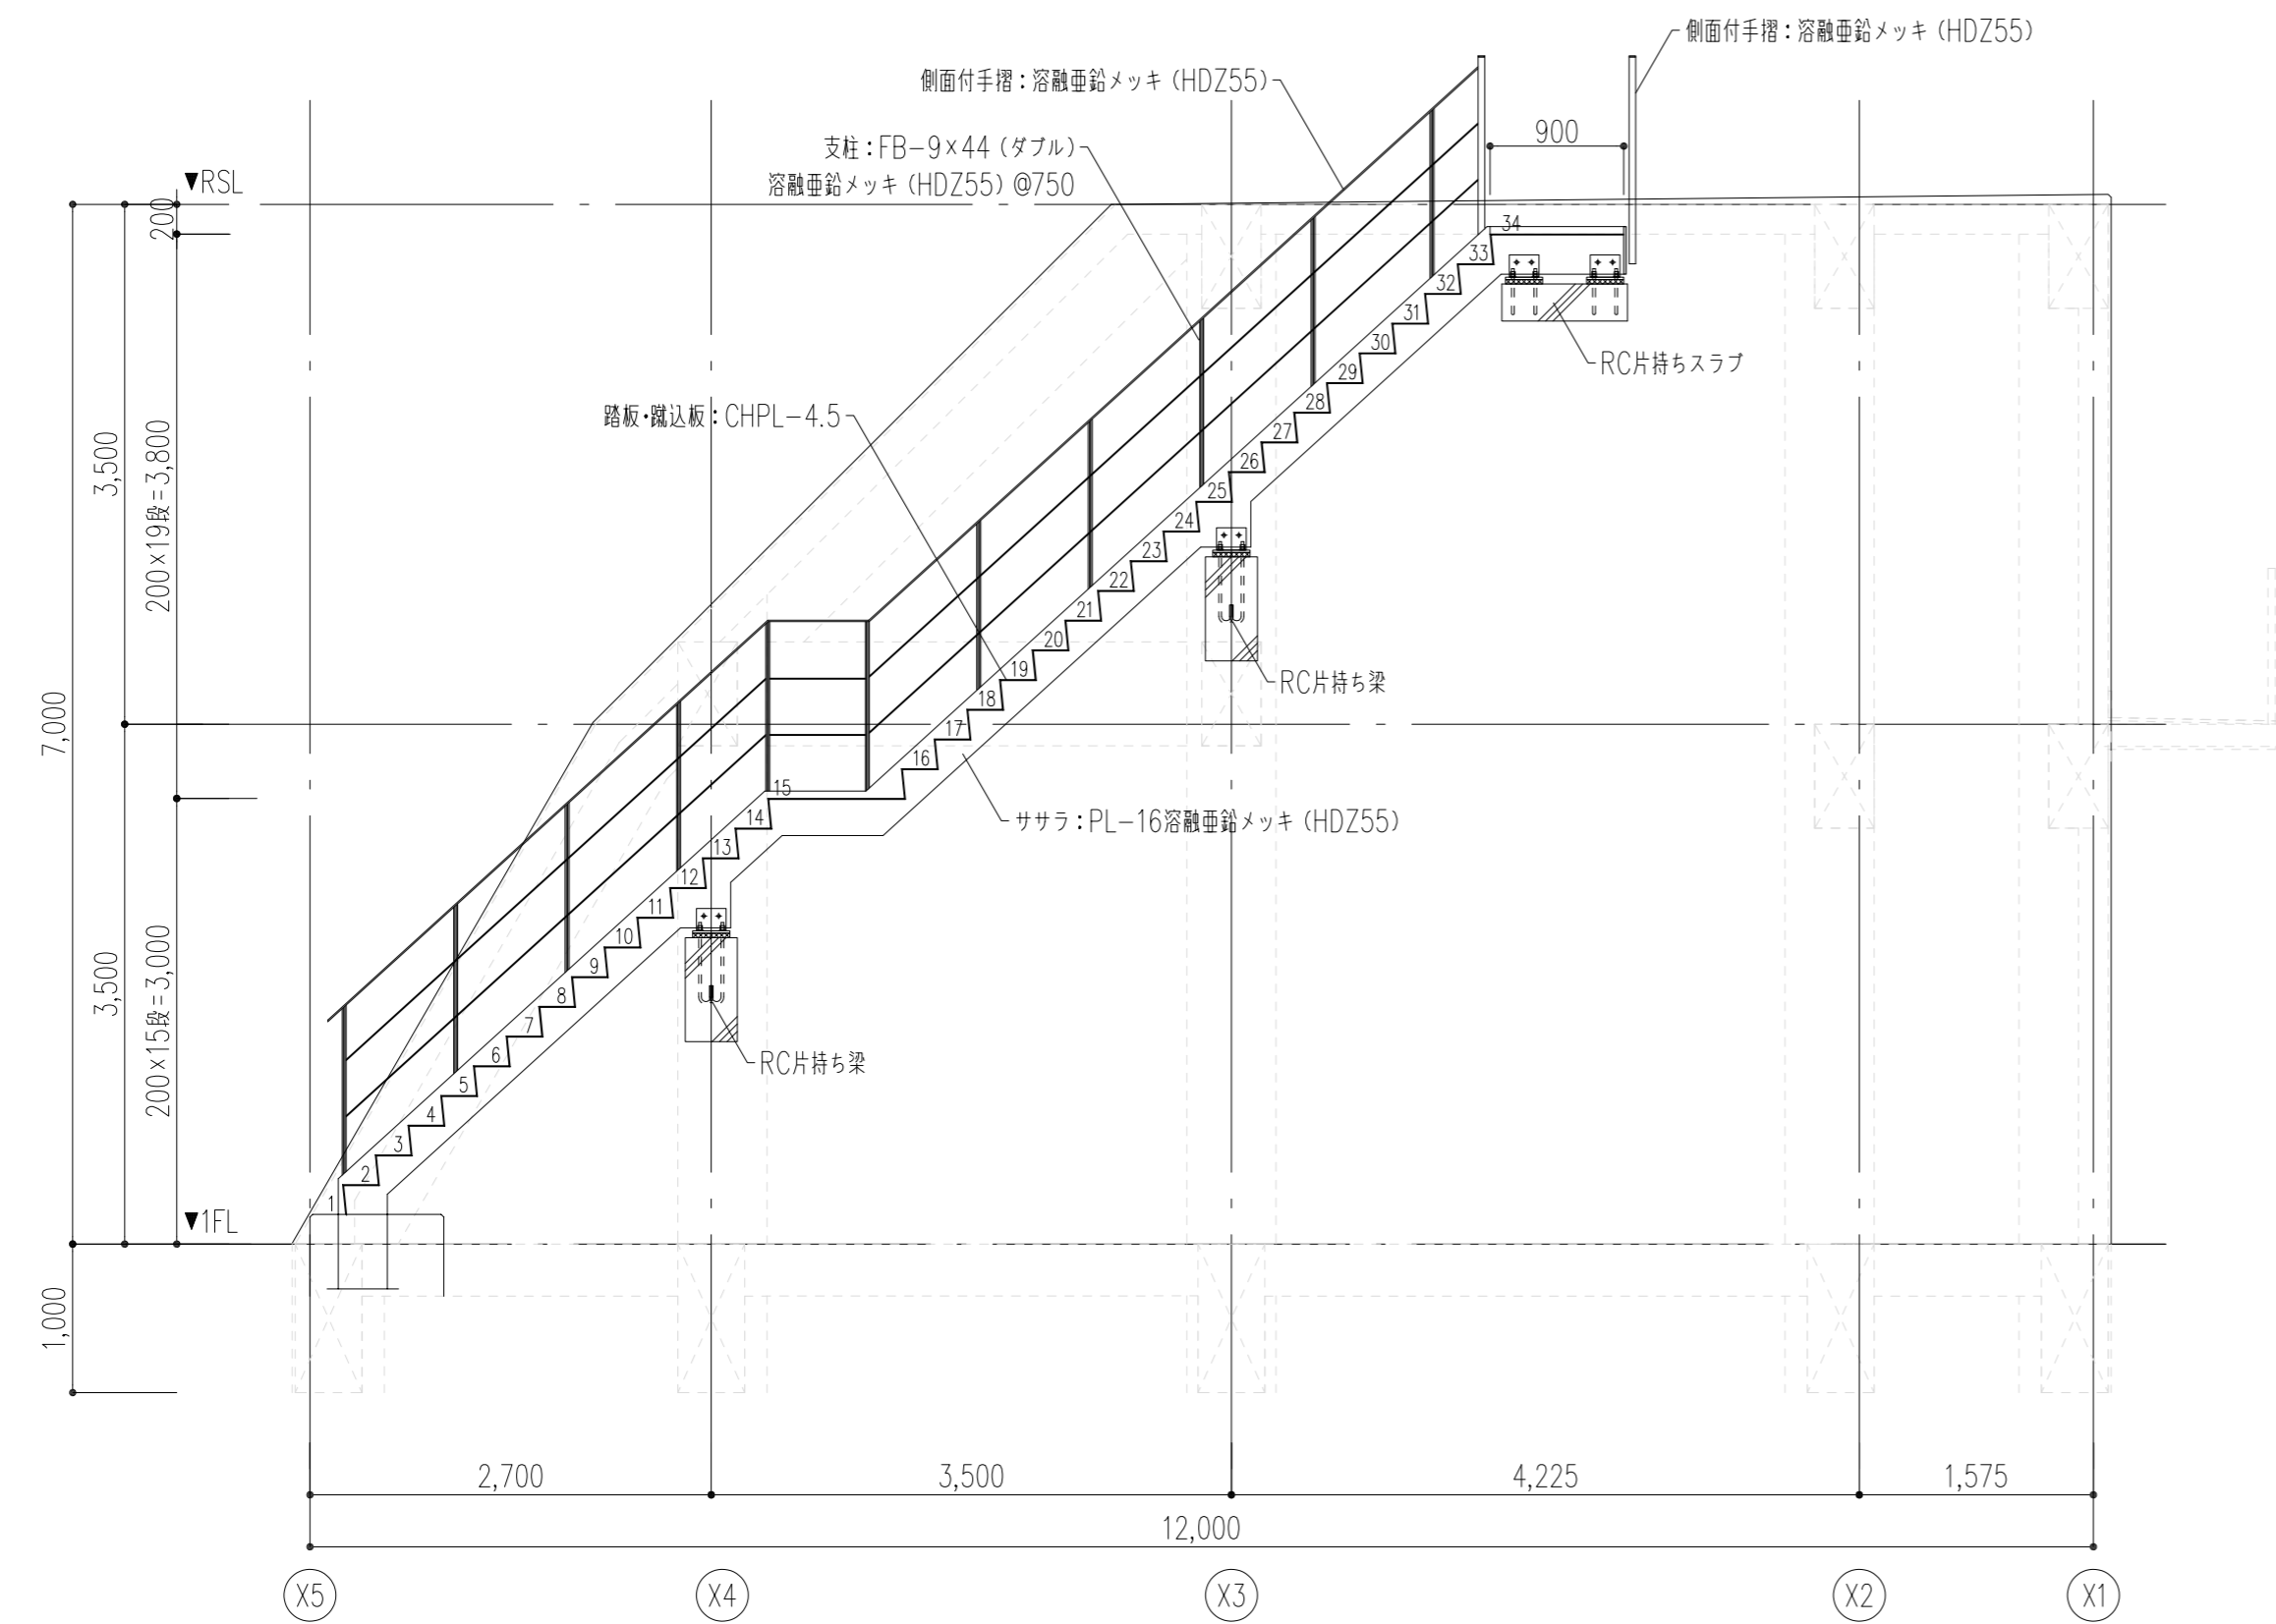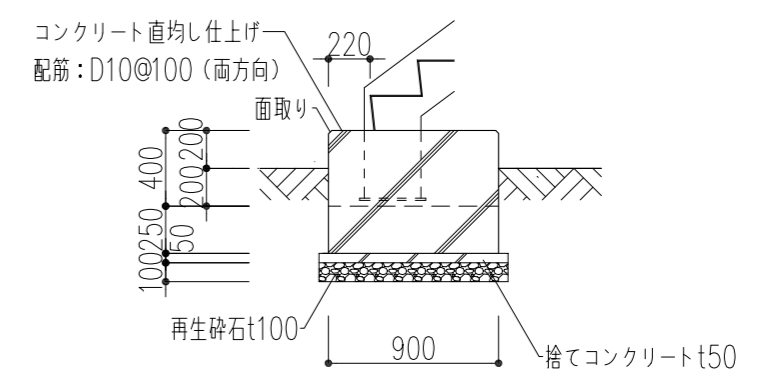


断面詳細図 1/50

特記事項	工事名称	徳島中央広域連合西消防署新築工事	図面No.	T / 05	工事種別	建築	株式会社 阿波設計事務所 四国支店 一級建築士事務所 徳島県知事登録 第41036号	管理建築士	程野 祐介	設計No.	-
	図面名称	都市型訓練施設 階段詳細図	縮尺	A3 (1/75) A2 (1/50)	校閱	担当		製図	設計年月日	2017.9	

<3か所>

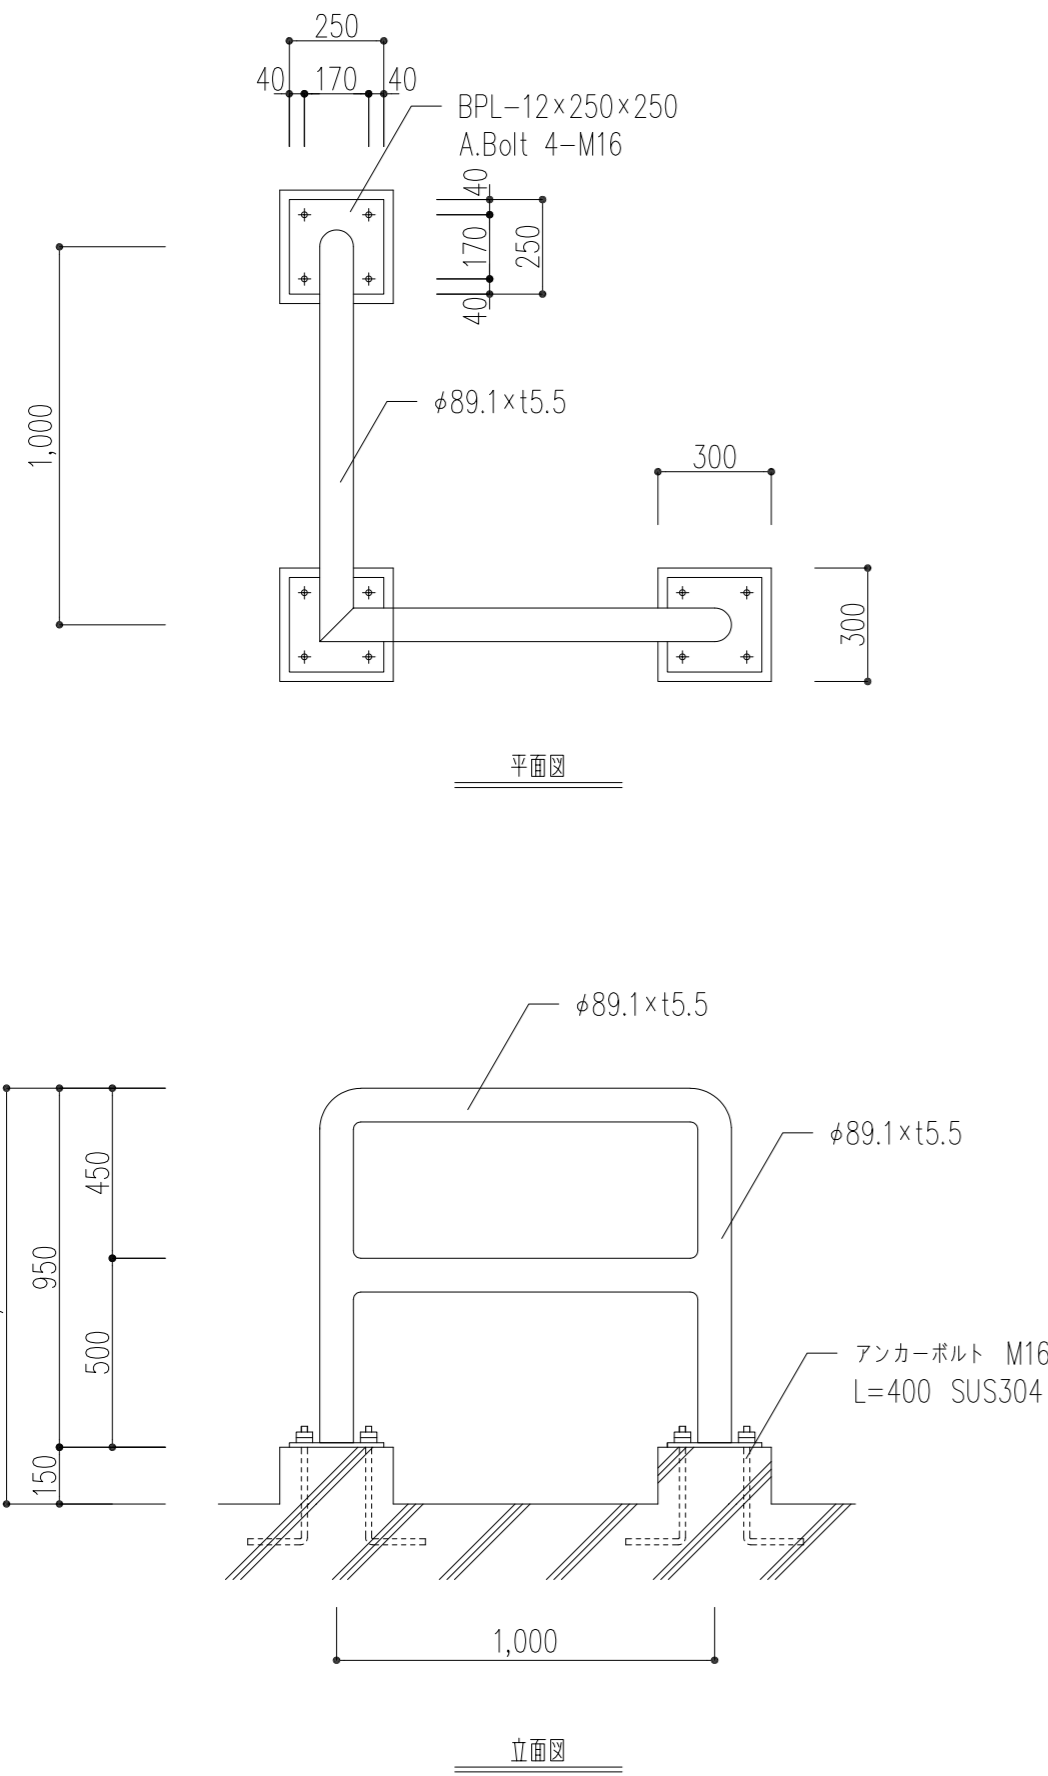

*鉄部は、溶融亜鉛メッキとする。

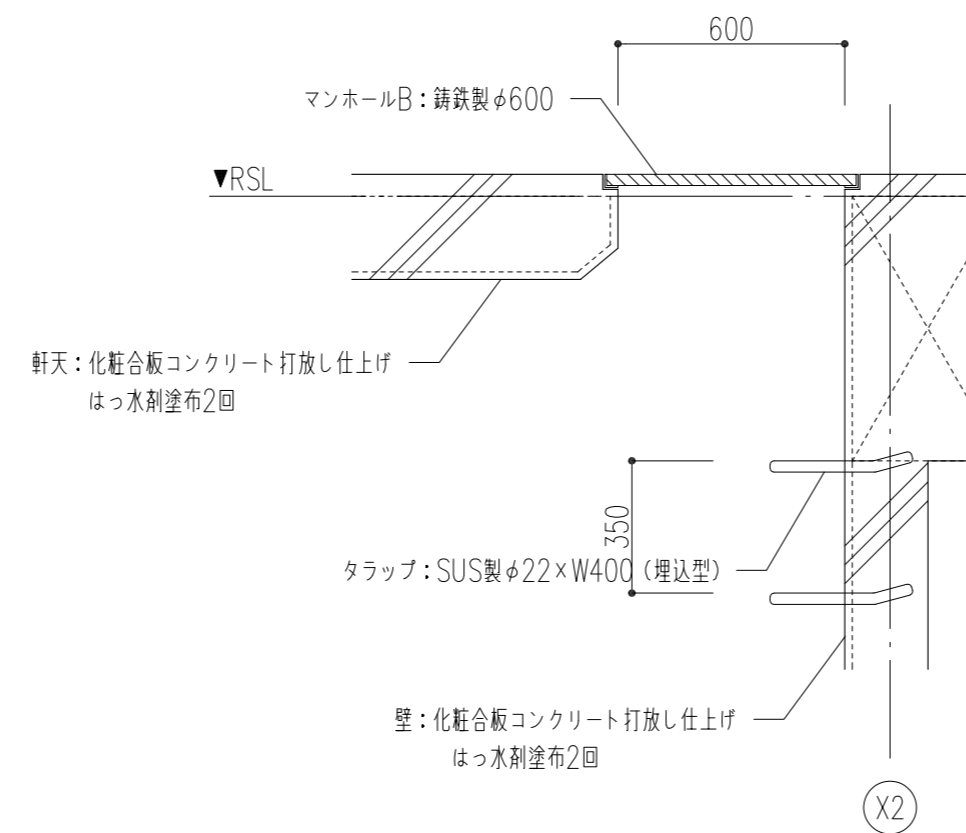


記号・型式		鋼製 片開き 点検口扉	
姿 図			
場 所	数 量	北面・内部マンホール	2
材 質	仕 上	スチールt1.6	SOP塗装
見 込	硝 子	40	
附属金物	レバーハンドル錠 (SM・SD付)、丁番、戸当り、DC ステンレス番指t2.0、附属金物一式		
備 考	鋼製枠SOP塗装		

特記事項	工事名称	図面No.	工事種別
	徳島中央広域連合西消防署新築工事	T / 06	建築
	図面名称	縮尺	
	都市型訓練施設 部分詳細図	A3 (1/30) A2 (1/20)	

株式会社	阿波設計事務所 四国支店
一級建築士事務所	徳島県知事登録 第41036号


管理建築士	程野 祐介	設計No.	
一級建築士	大臣登録 第338983号		
校閲	担当	製図	設計年月日
			2017.9

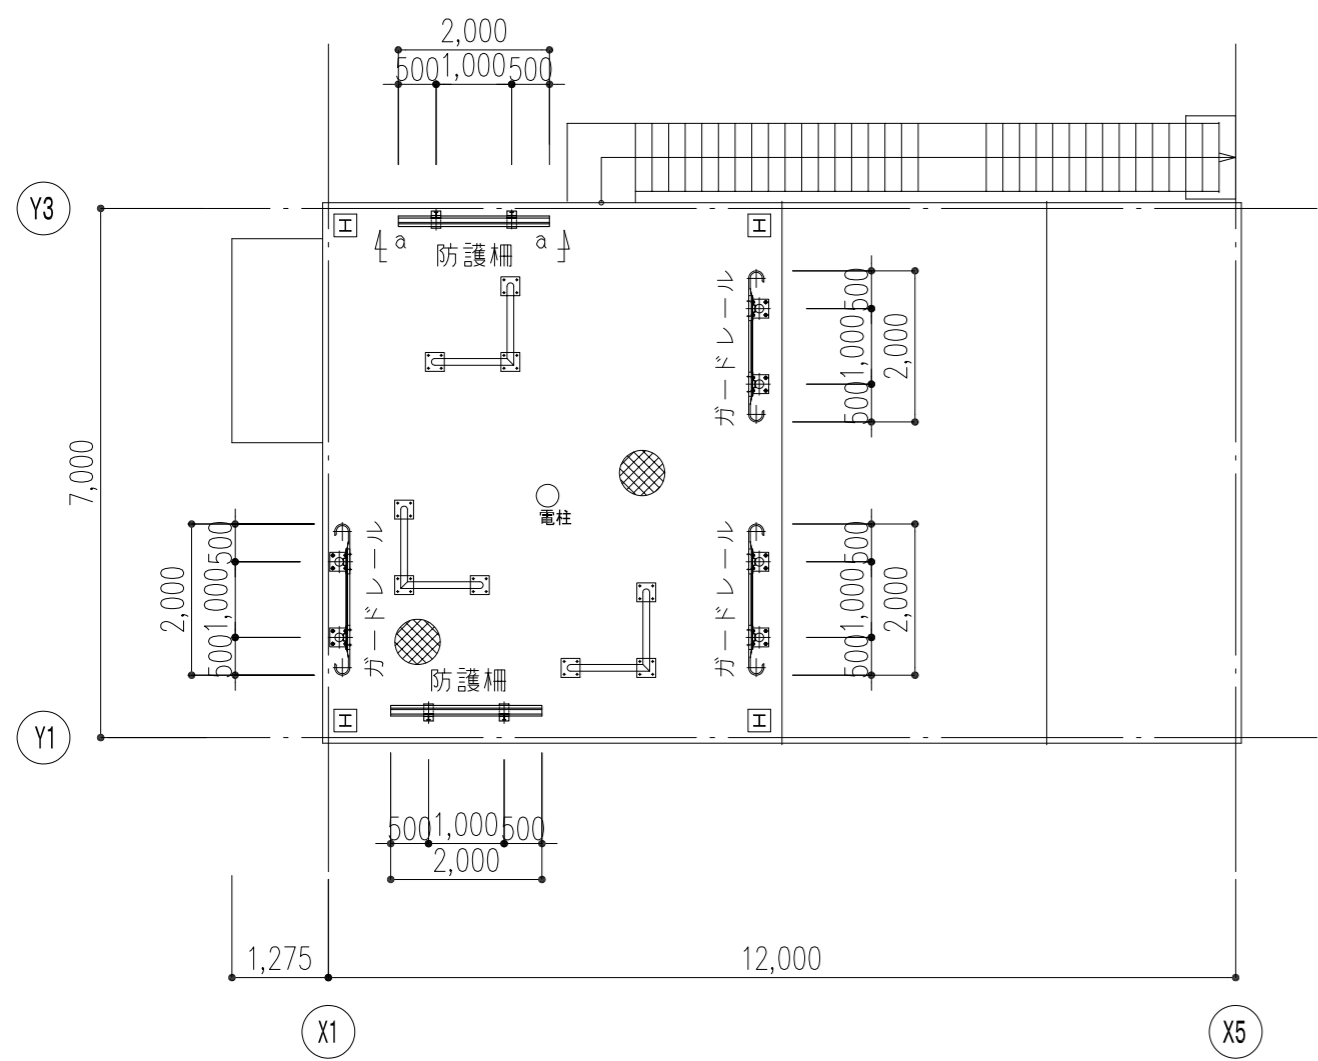


平面配置図 1/100

寸法は基準ライン上の実長を示す
レベル製作とする

防護柵詳細図

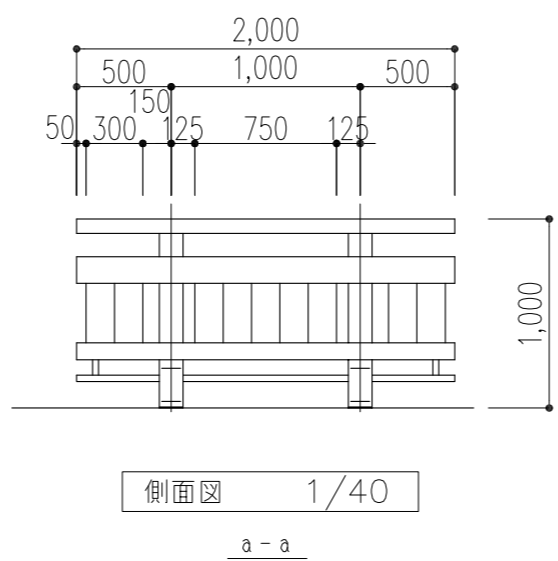


側面図 1/40

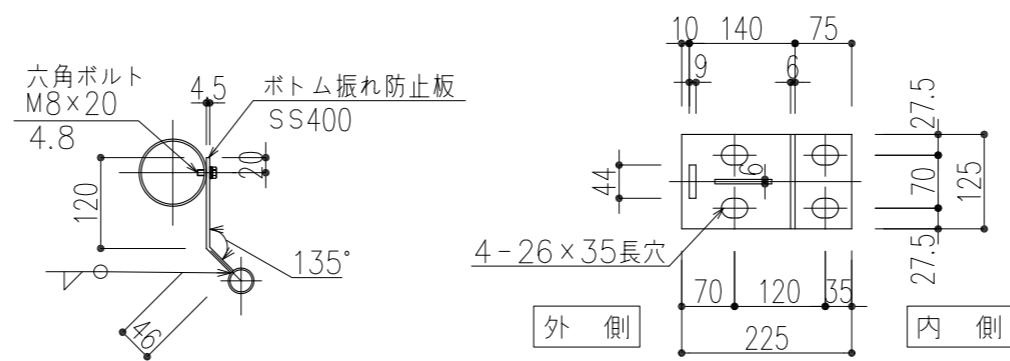


C-C断面図 1/10

ベースプレート詳細図 1/10

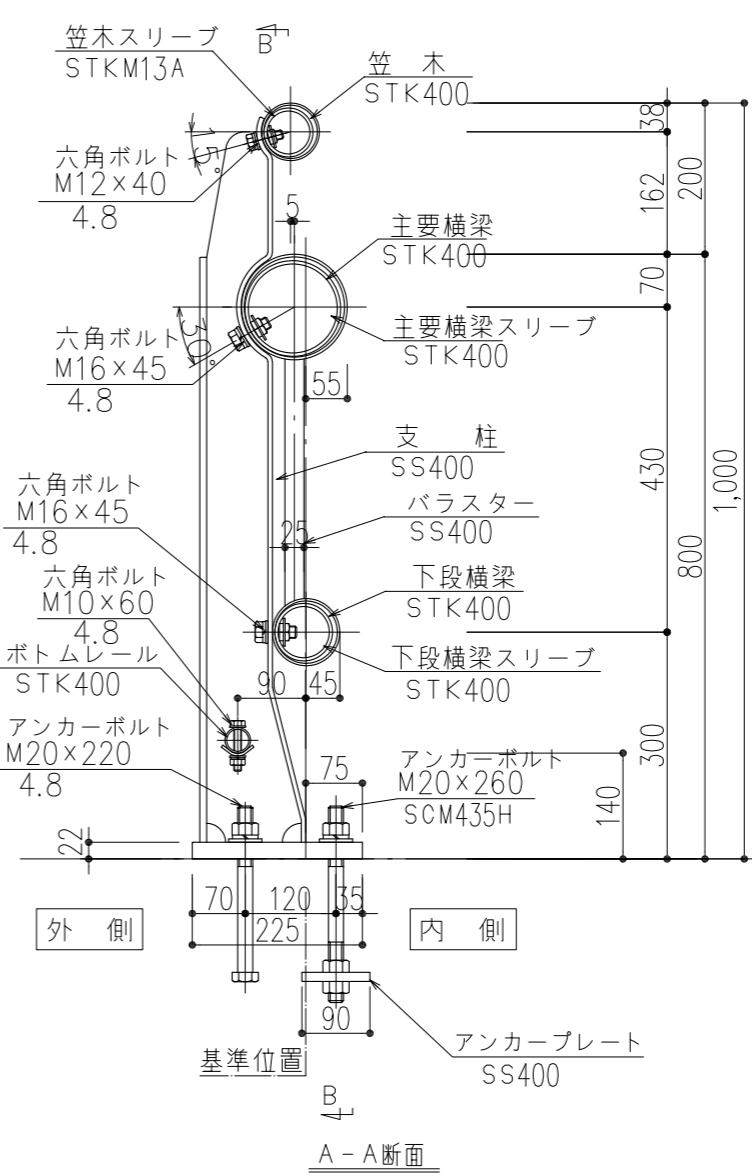

A-A断面


防護柵取付詳細図 1/10

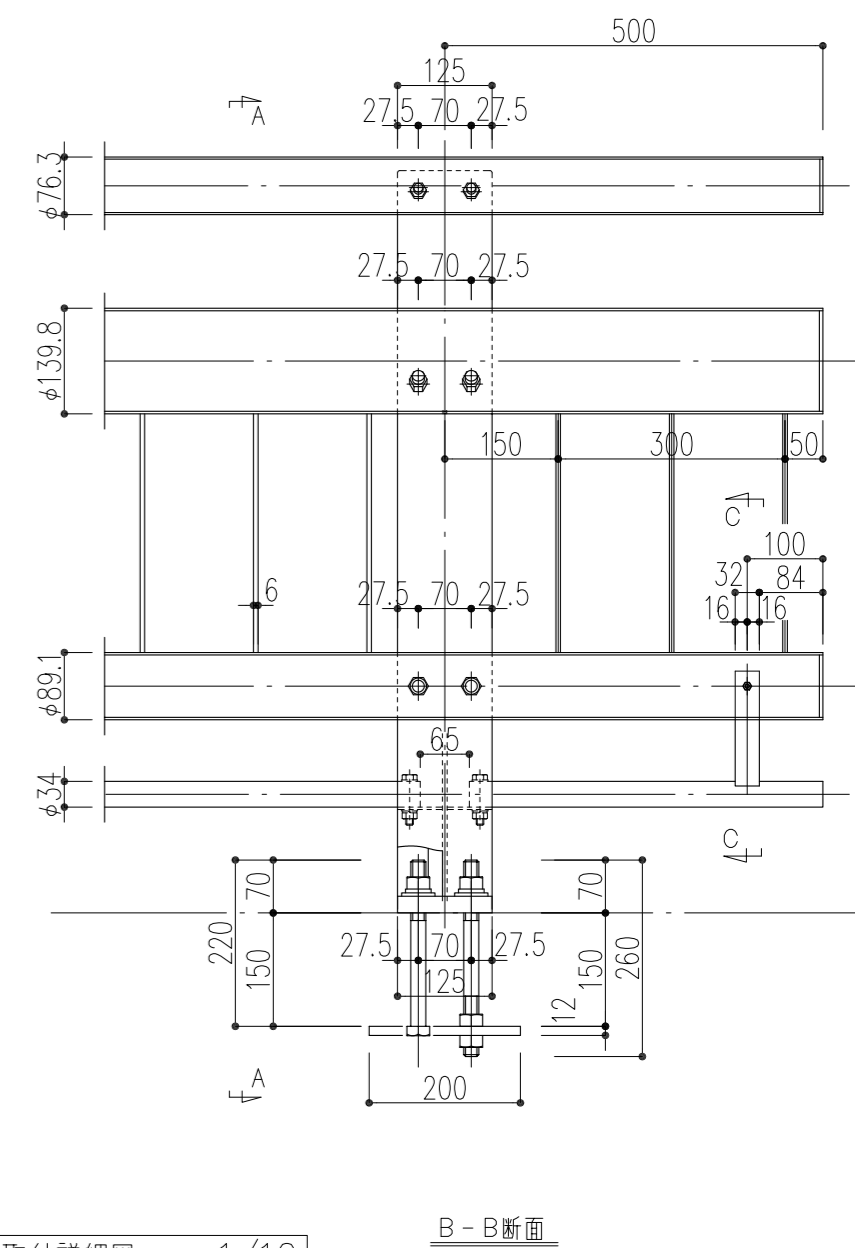


B-B断面

表面処理			
部材	表面仕上	仕上色	備考(SR-17101)
防護柵一式	未定	未定	メッキor塗装 未定です
ボルト類	HDZ35	-	


ガードレール詳細図

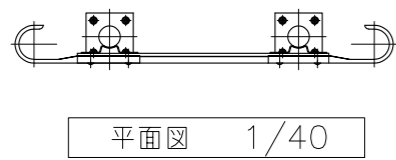


平面図 1/40

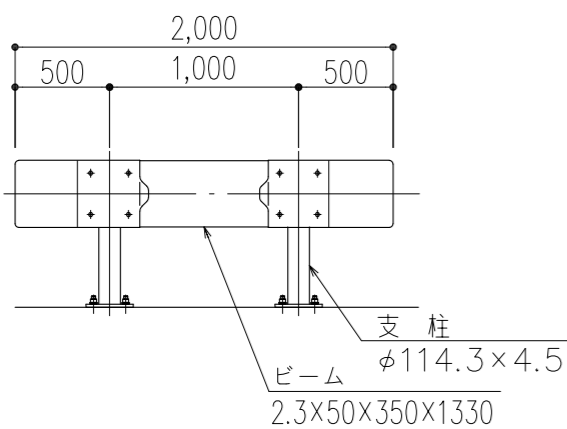


姿図 1/40

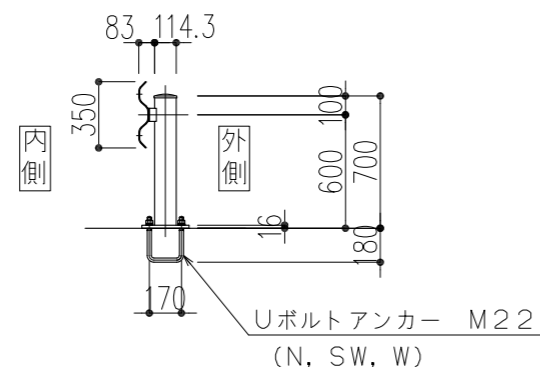


断面図 1/40

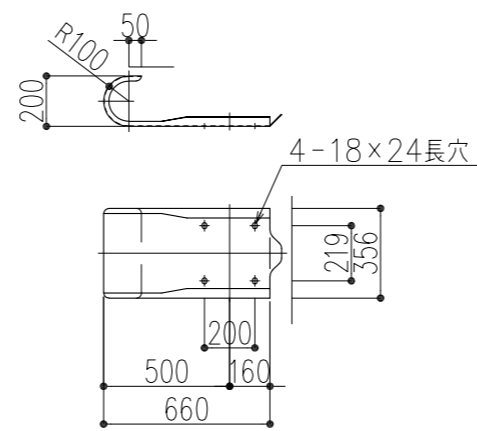



袖ビーム 1/30

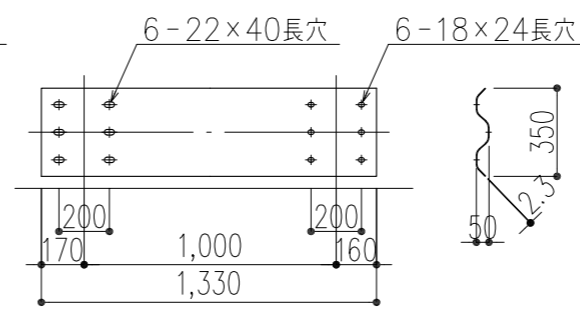


ビーム 1/30

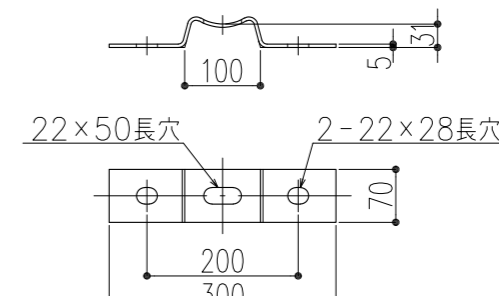


ブラケット 1/10

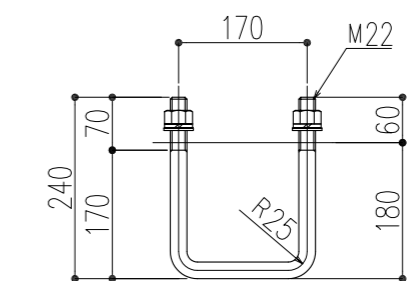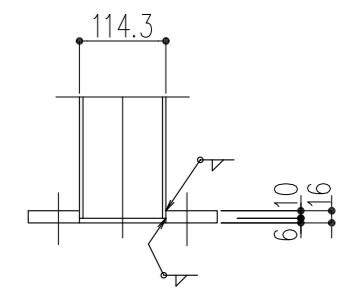


Uボルトアンカー (4.6) 1/10

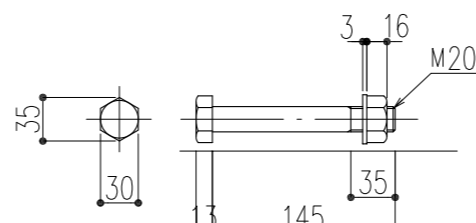


ブラケット取付用B.N.W. (4.6) 1/6

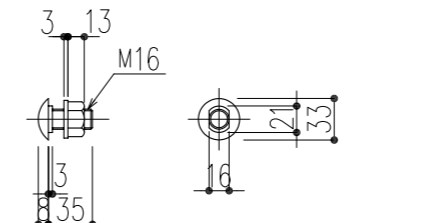


ビーム取付用B.N.W. (6.8) 1/6

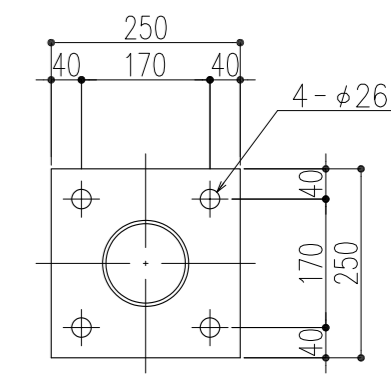


ベースプレート 1/10

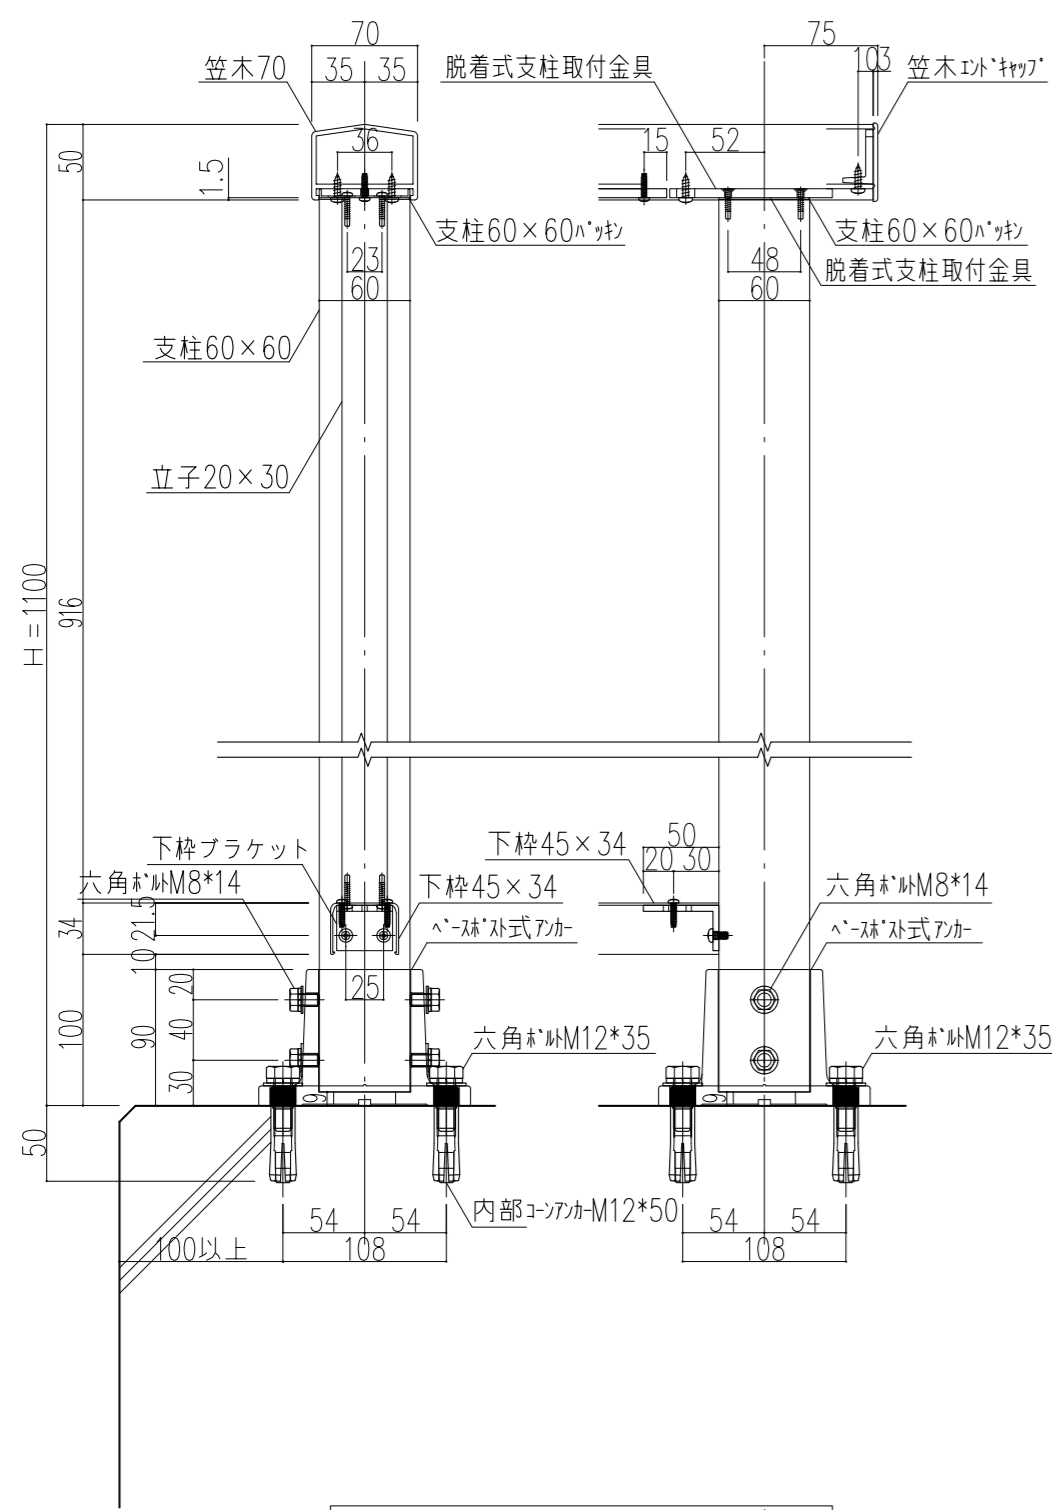


断面詳細図（標準納まり） 1/5

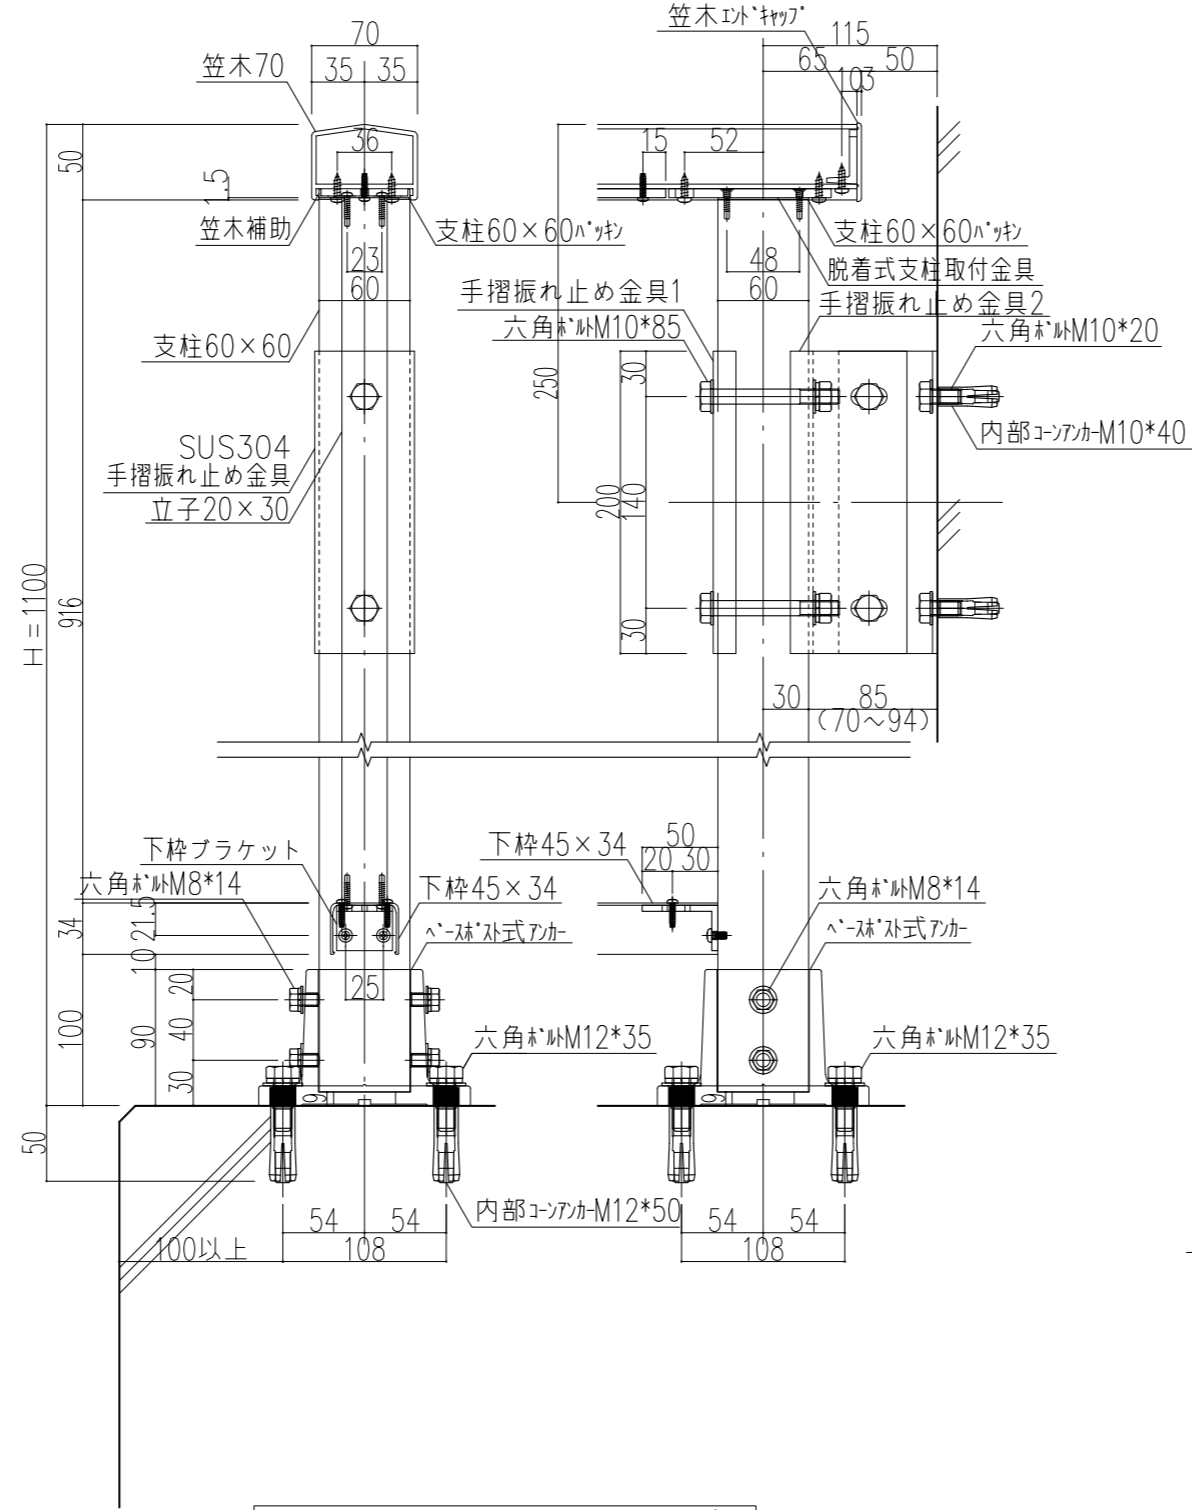


断面詳細図（振止め納まり） 1/5

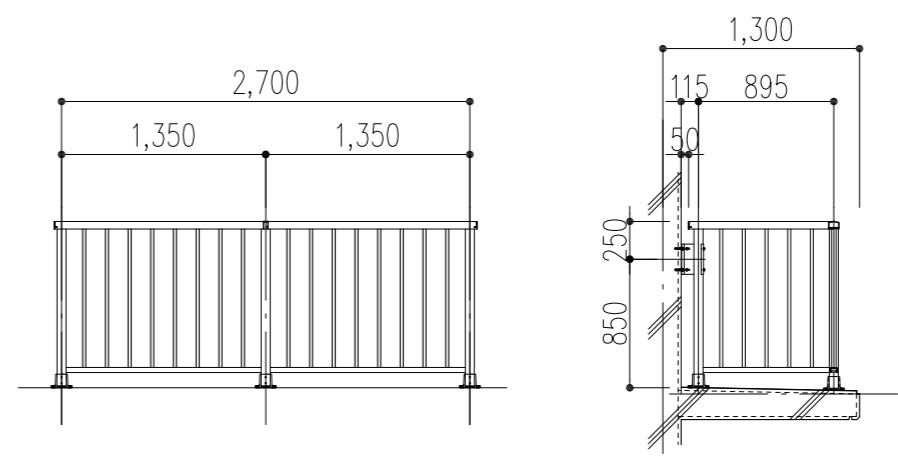


姿図 1/50

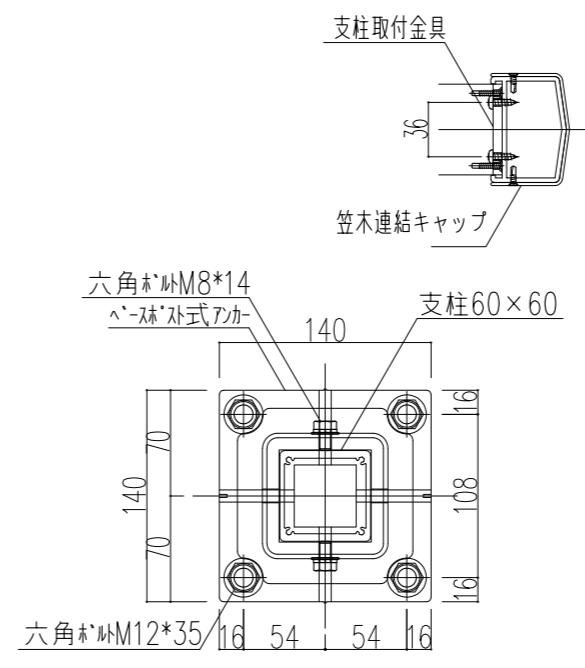


柱脚部 1/5

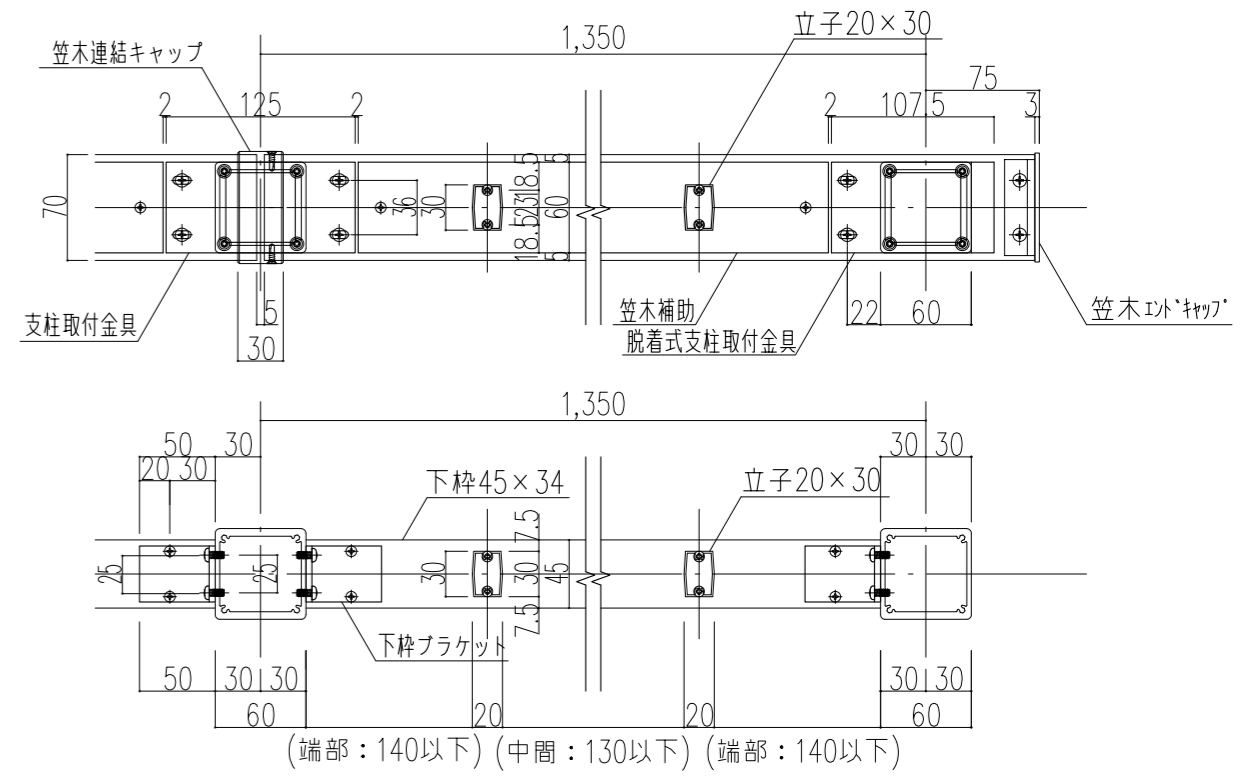


横断面詳細図（標準部） 1/5

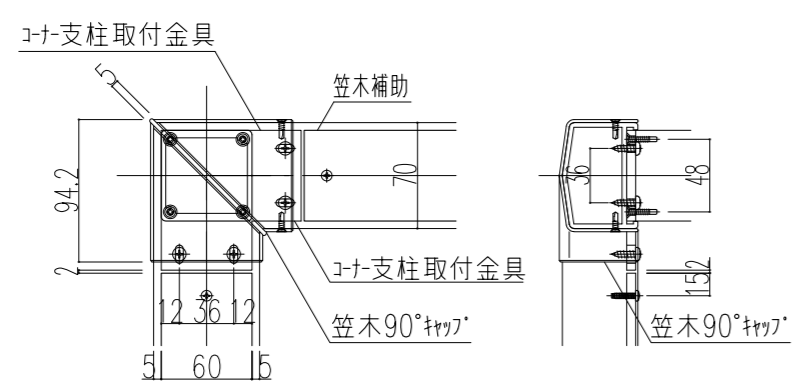

笠木コーナー部詳細図 1/5


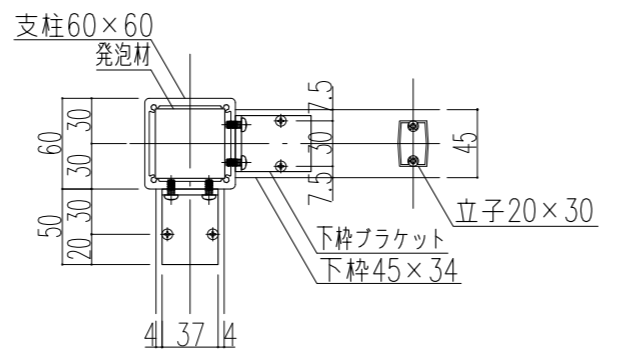


下枠コーナー部詳細図 1/5

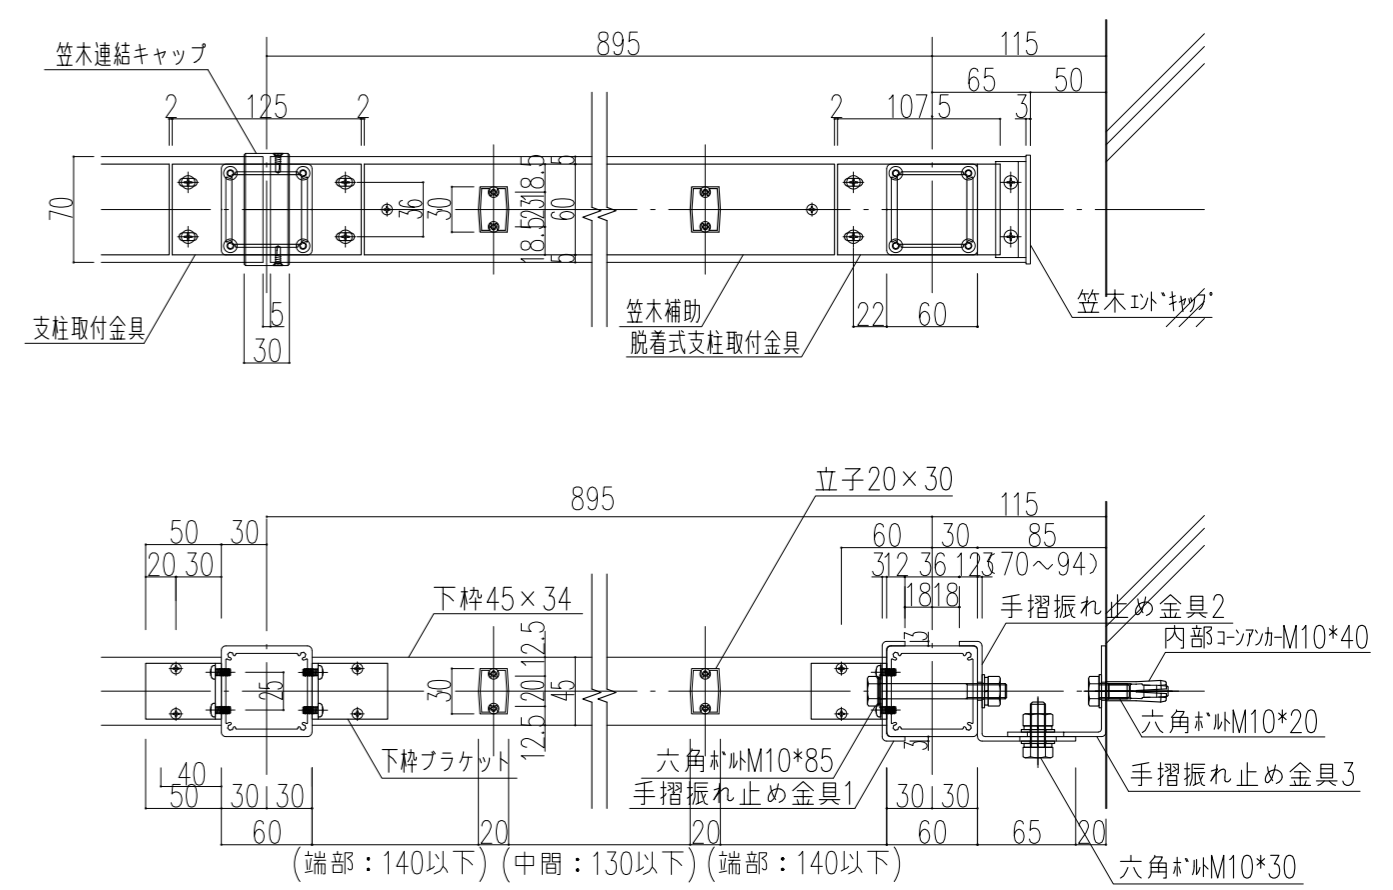

横断面詳細図（振止め部） 1/5

特記事項	工事名称	徳島中央広域連合西消防署新築工事	図面No.	T / 08	工事種別	建築	株式会社 阿波設計事務所 四国支店 一級建築士事務所 徳島県知事登録 第41036号	管理建築士	程野 祐介	設計No.	-
	図面名称	都市型訓練施設 バルコニー手摺詳細図	縮尺	A3 (1/30) A2 (1/20)	校閲	担当		製図	設計年月日	2017.9	

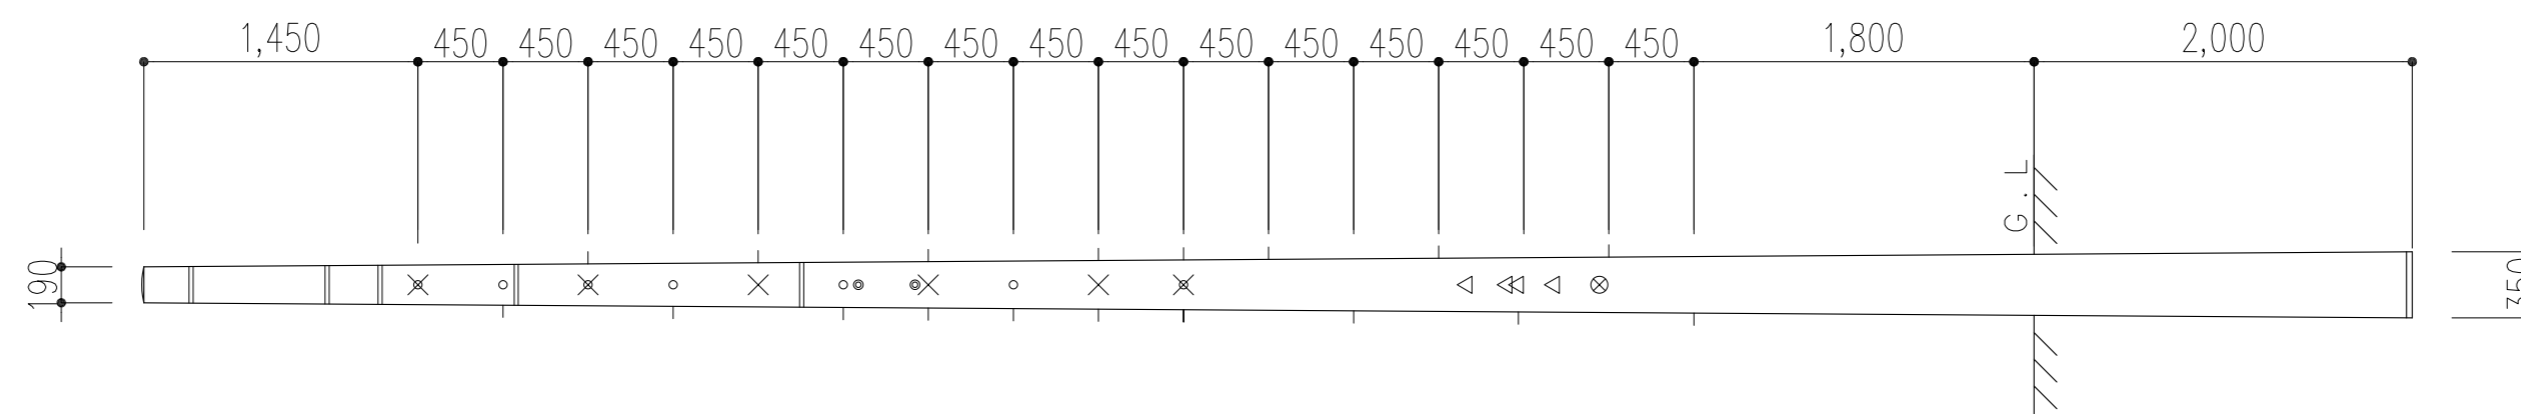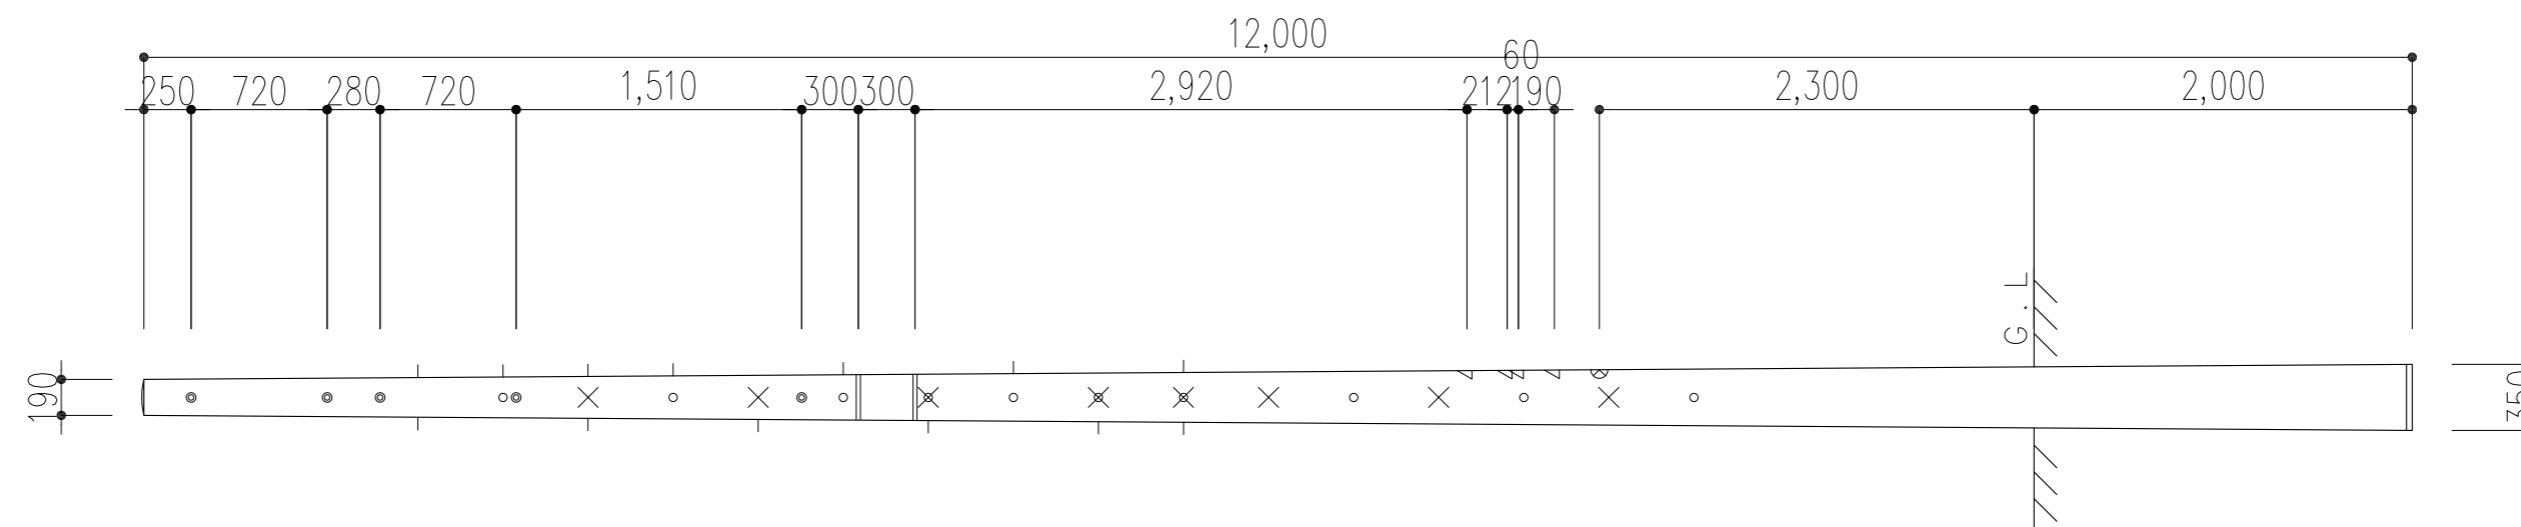

※設置場所は打合せによる。


凡例

◎ 又は ≡	貫通孔
— 又は	足場ボルト受口(側面)
○	足場ボルト受口(表面)
×	足場ボルト受口(裏面)
×	足場ボルト受口(両面)
△ 又は 4	番号札取付ビス受口
— 又は —	地際位置線
⊗ 又は ⊕	柱種表示銘板

特記事項	工事名称	徳島中央広域連合西消防署新築工事	図面No.	T / 09	工事種別	建築	株式会社 阿波設計事務所 四国支店 一級建築士事務所 徳島県知事登録 第41036号	管理建築士	程野 祐介	設計No.	—
	図面名称	都市型訓練施設 コンクリート柱 詳細図	縮尺	A3 (1/60) A2 (1/40)	校閲	担当		製図	設計年月日	2017.9	

リスト記号	凡例記号	名称	規格			数量	単位	摘要
			樹高	幹周	葉張			
1		クチナシ	0.4			112	本	密植(4本/m ²)
2								

・本工事の樹木については、全て一年の枯れ木保証があるものとする。

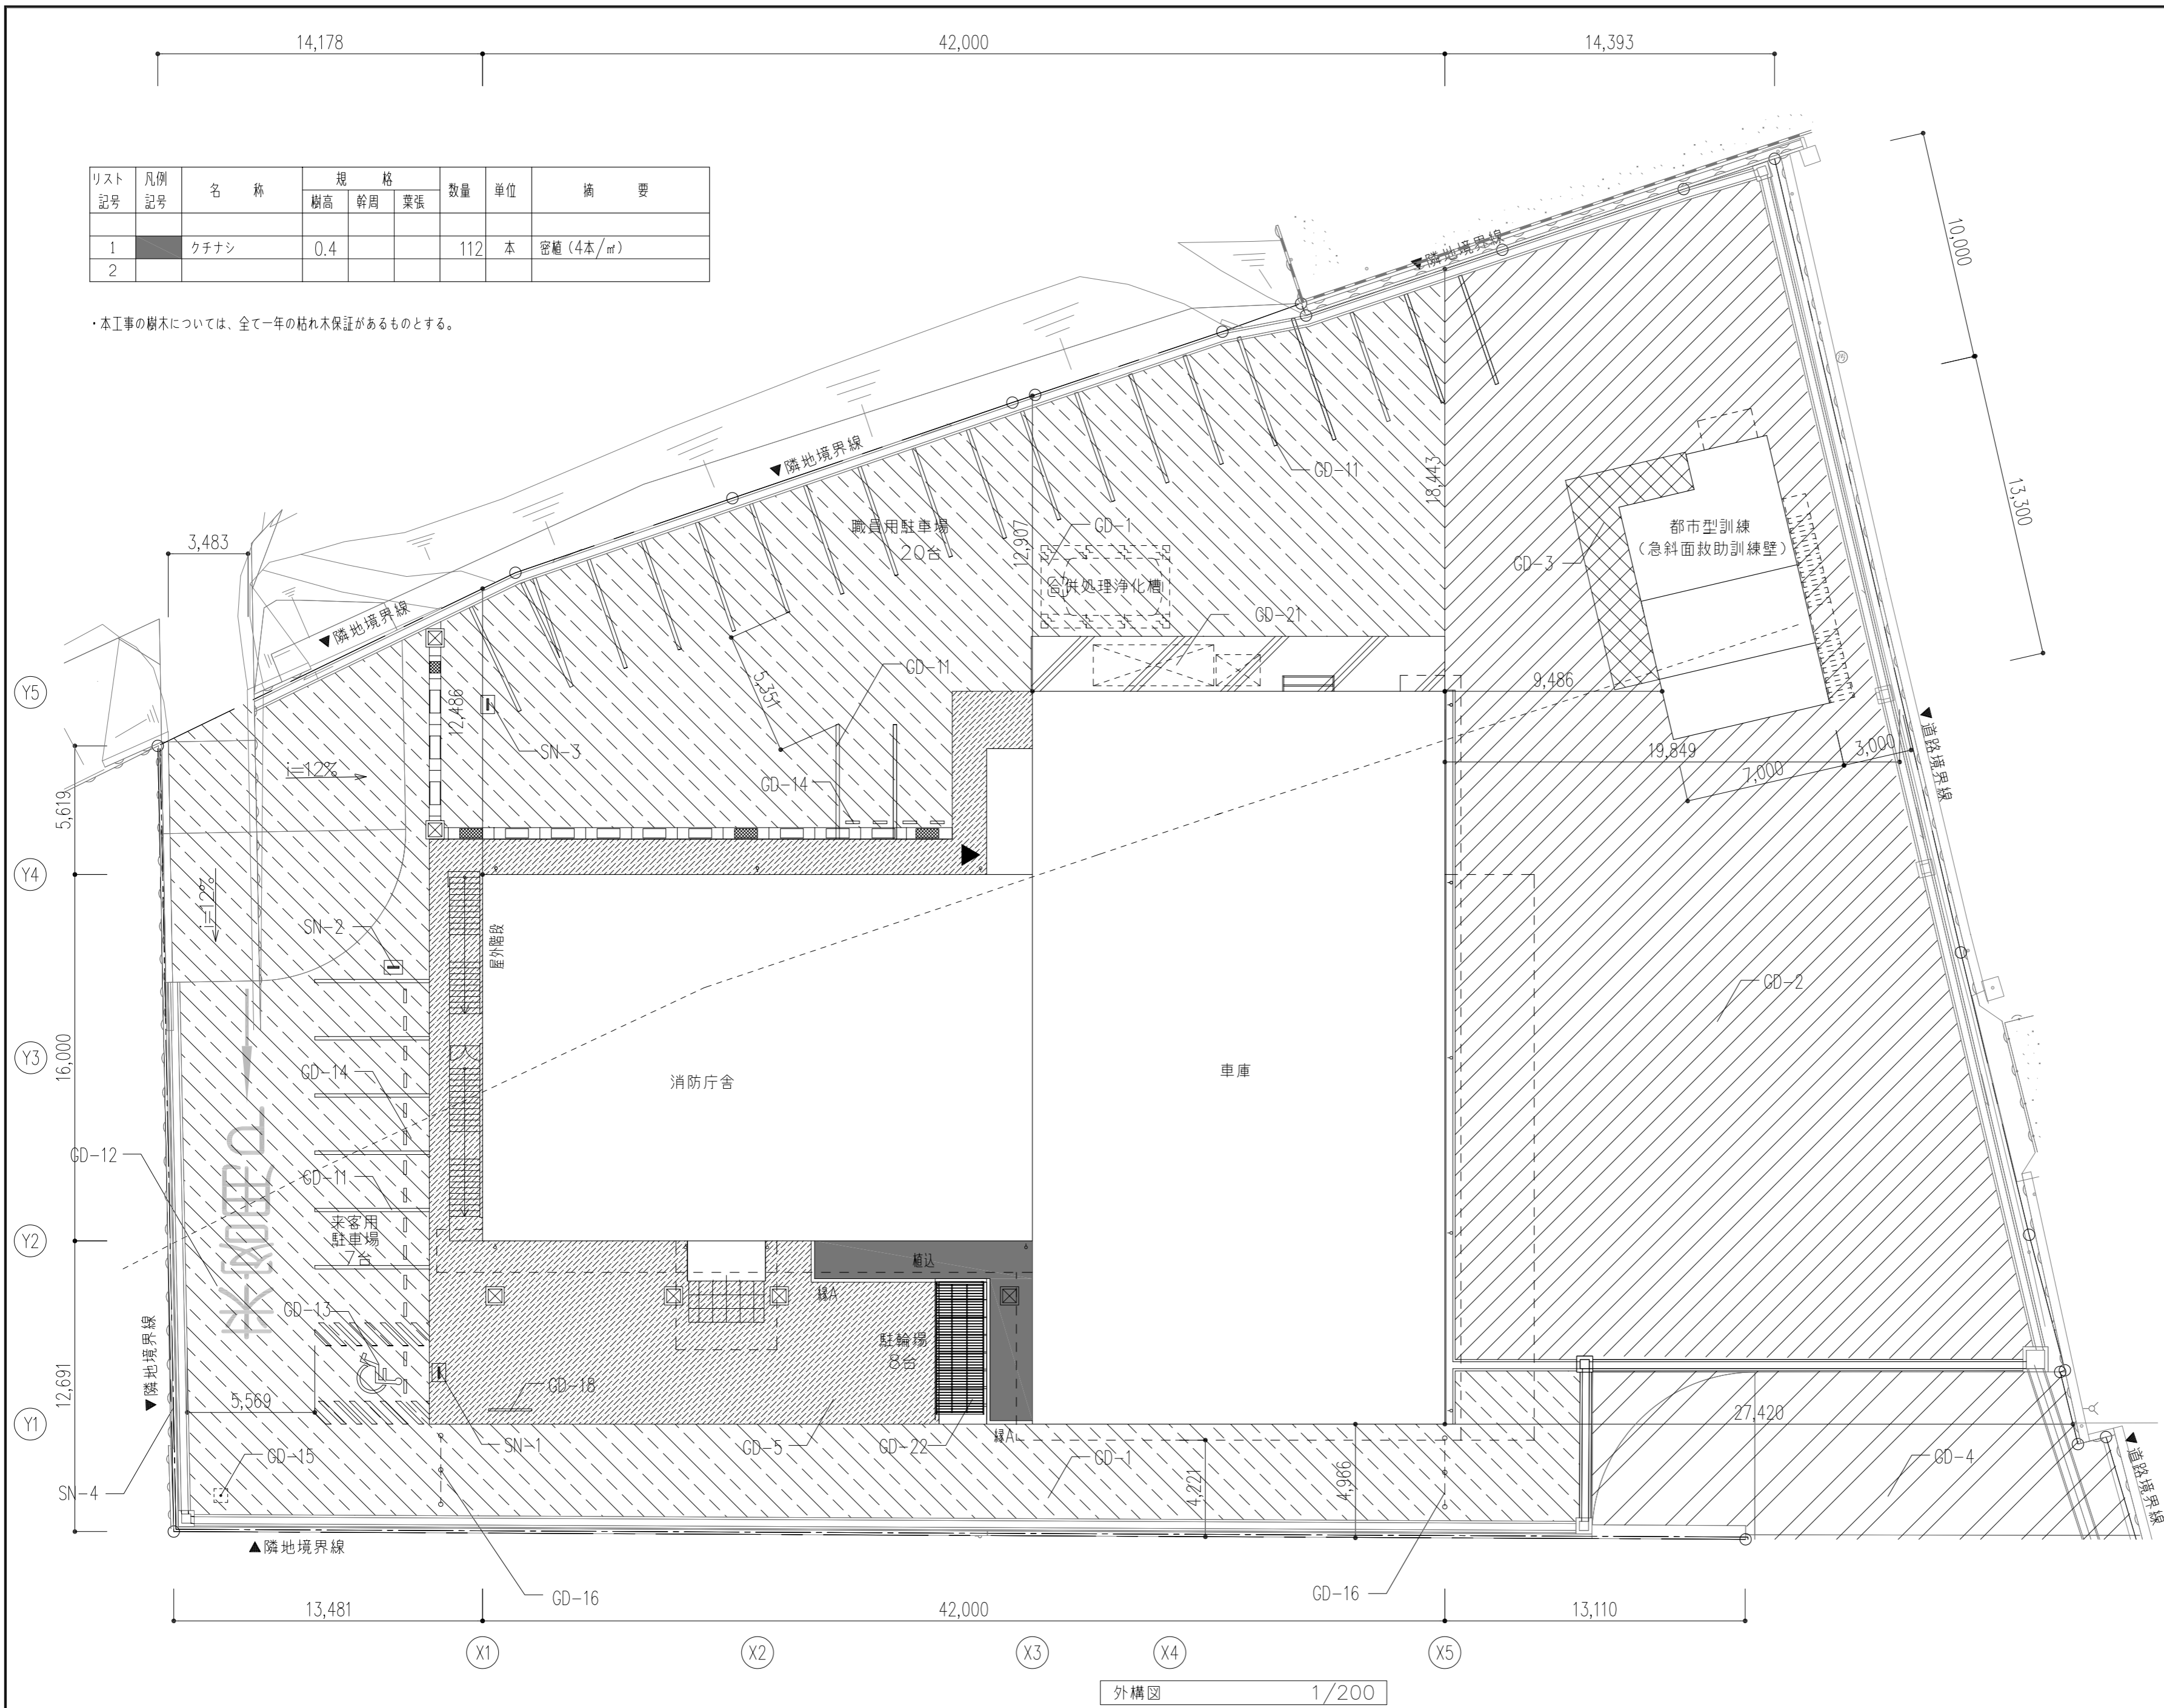


凡例記号	凡例	説明
GD-1		アスファルト舗装【車道部】
GD-2		アスファルト舗装【車庫前】
GD-3		透水性アスファルト舗装【都市型訓練前】
GD-4		コンクリート舗装【車道部】
GD-5		アスファルト舗装【歩道部】
GD-6		
GD-7	HA	緑石(A)
GD-8		
GD-9		掘削計画図に表記
GD-10		
GD-11		駐車場ライン引き
GD-12		道路標示ペイント
GD-13		身障者用駐車場表示マーク
GD-14		車止めブロック
GD-15		フラッグポール(アルミ製)H=8000
GD-16		チェーンバリカー 計6か所
GD-17		
GD-18		アルミ製屋外掲示板
GD-19		
GD-20		
GD-21		既存物置基礎
GD-22		駐輪場
SN-1		身障者専用駐車場サイン
SN-2		来客者専用駐車場サイン
SN-3		職員専用駐車場サイン
SN-4		出口案内サイン(フェンスに取付)計1か所
SN-5		入口自立サイン
SN-6		LED表示板

【特記事項】
 ・駐車区画ラインは、溶融式 白色 トライツヘッド JIS K 5665 1種 幅150mmとする。
 ・駐車区画ライン(セブラ)は、溶融式 白色 トライツヘッド JIS K 5665 1種 幅150mm、間隔150mmとする。

外構図 1/200

特記事項	工事名称	徳島中央広域連合西消防署新築工事	図面No.	G / 01	工事種別	建築	管理建築士 程野 祐介 一級建築士 大臣登録 第338983号 校閲 担当 製図 設計年月日 2017.9
	図面名称	外構図-1	縮尺	A3(1/300) A2(1/200)	株式会社 阿波設計事務所 四国支店 一級建築士事務所 徳島県知事登録 第41036号	設計No.	

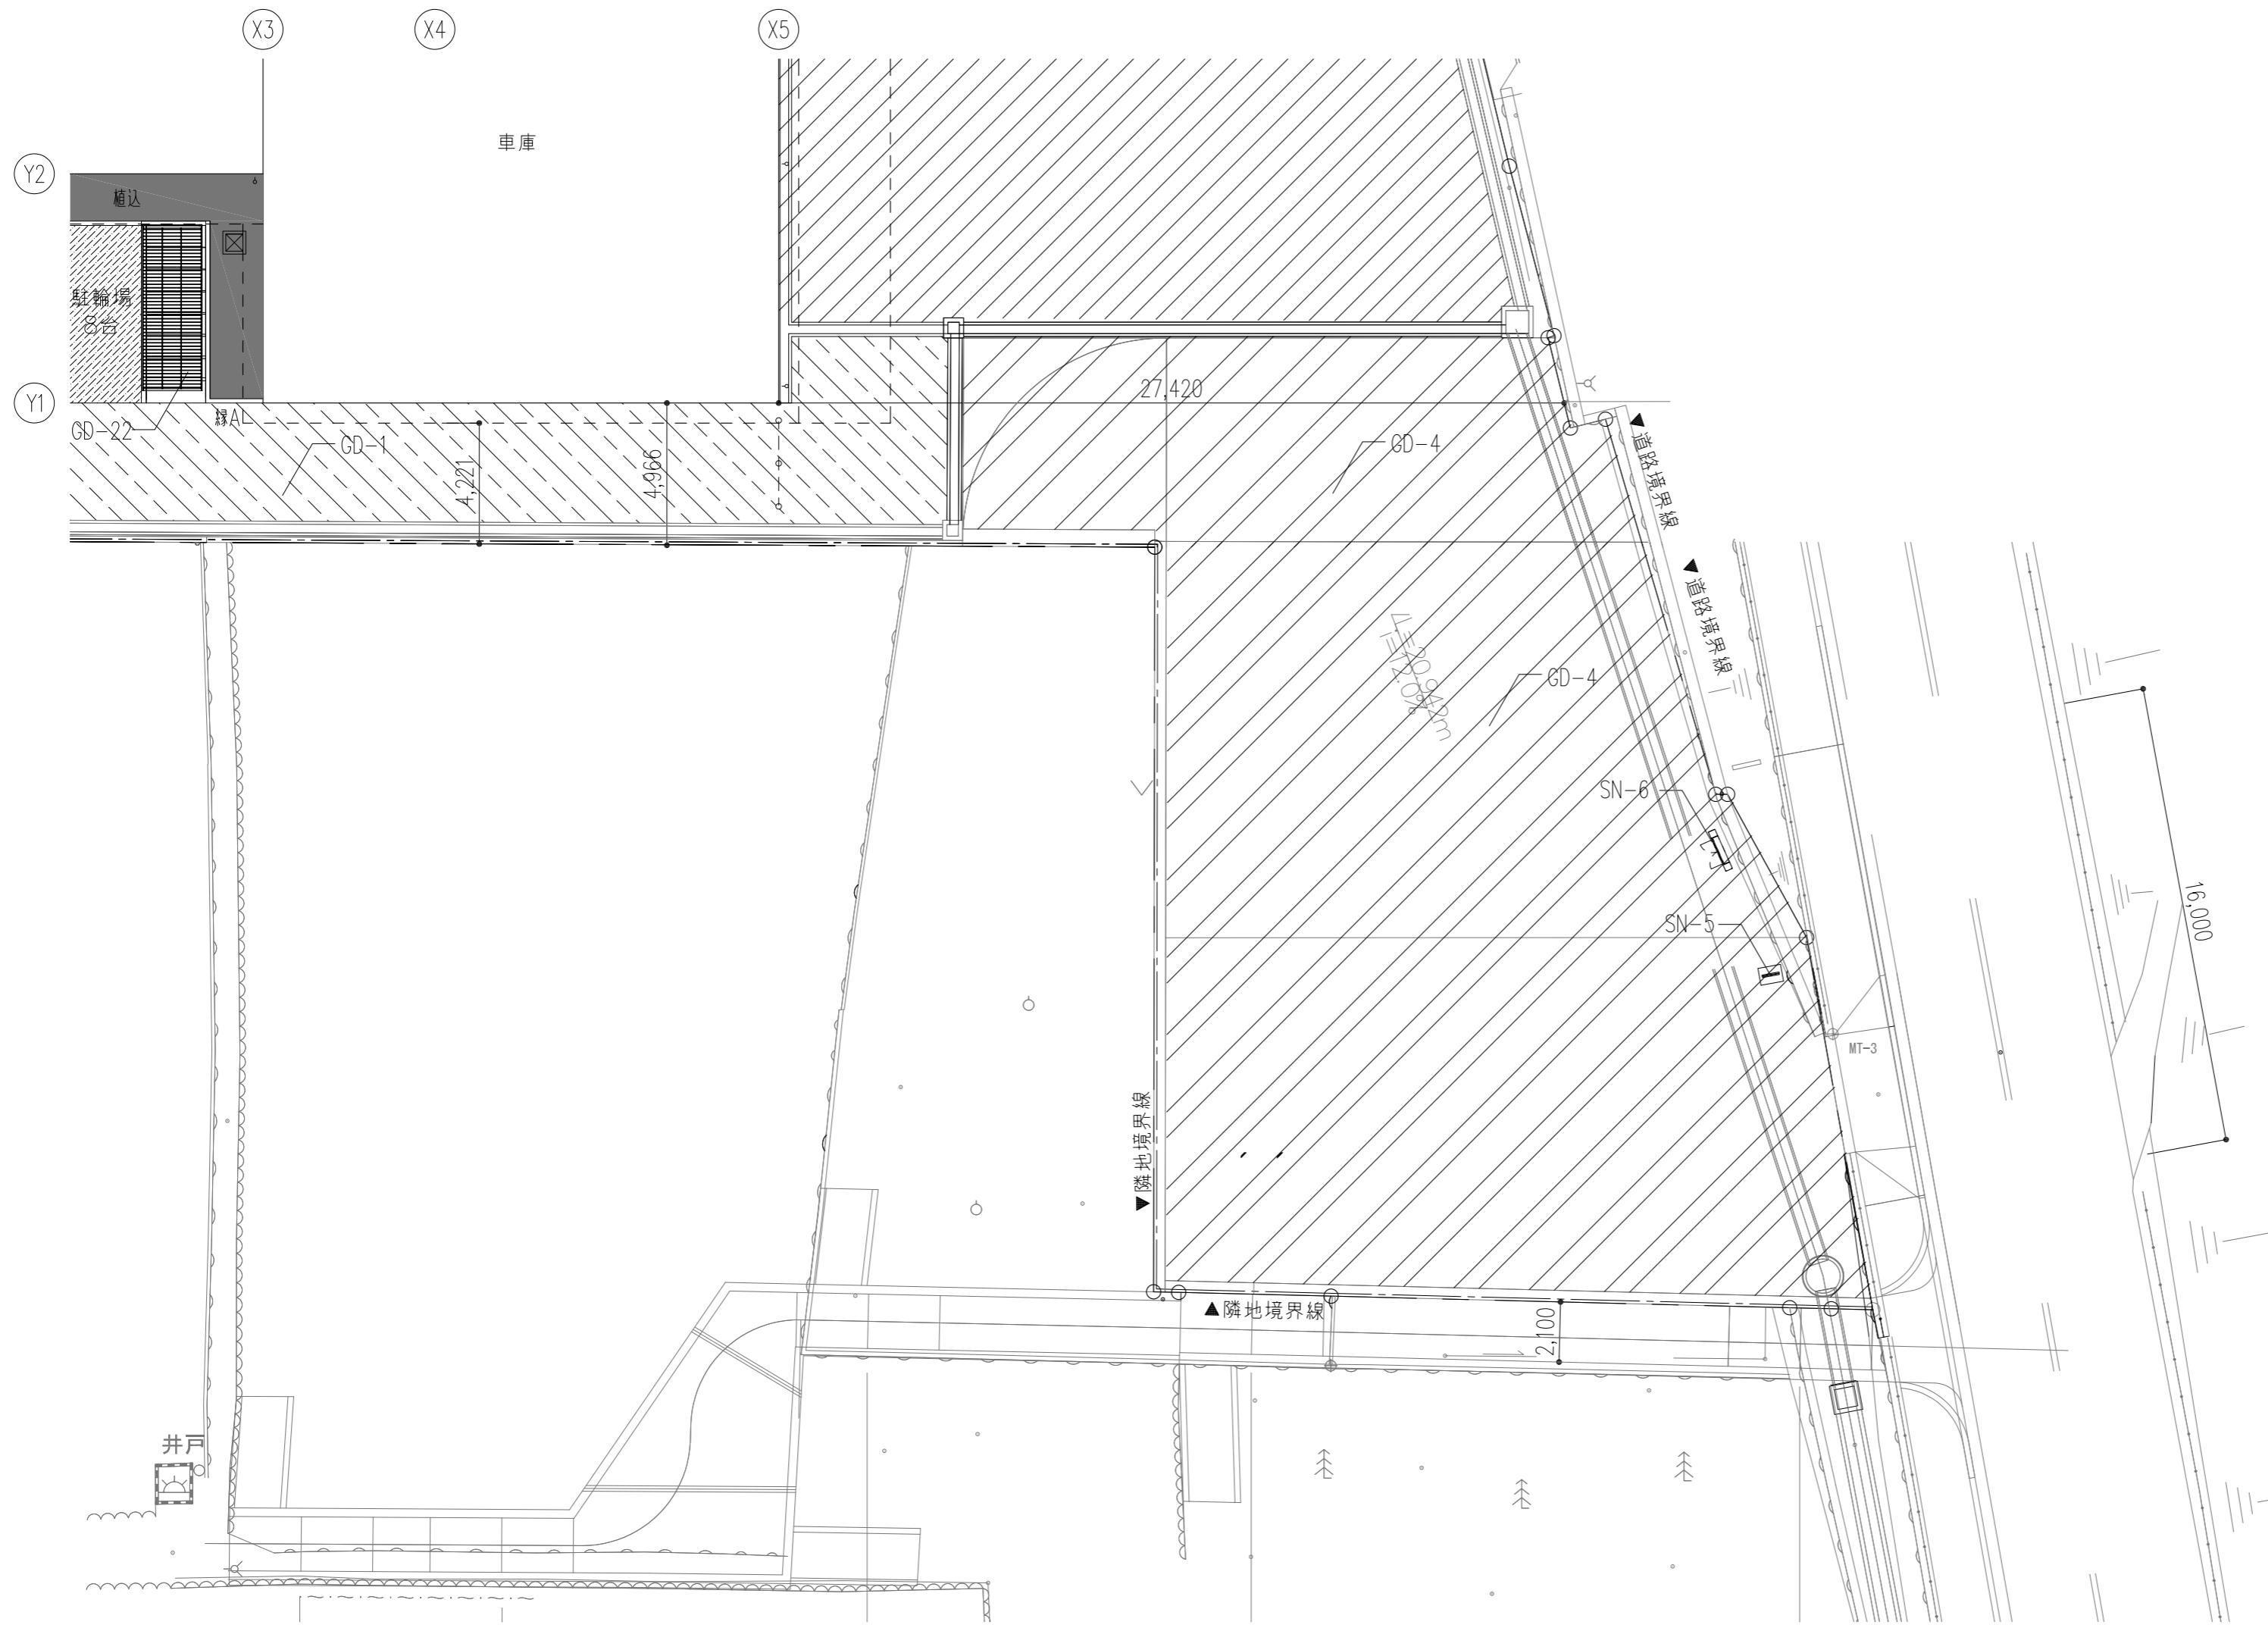

外構図 1/200

記号	凡例	説明
GD-1	[Hatched Pattern]	アスファルト舗装【車道部】
GD-2	[Hatched Pattern]	アスファルト舗装【車庫前】
GD-3	[Hatched Pattern]	透水性アスファルト舗装【都市型訓練前】
GD-4	[Hatched Pattern]	コンクリート舗装【車道部】
GD-5	[Hatched Pattern]	アスファルト舗装【歩道部】
GD-6	[Hatched Pattern]	
GD-7	HA	緑石(A)
GD-8	[Hatched Pattern]	
GD-9	[Hatched Pattern]	掘削計画図に表記
GD-10	[Hatched Pattern]	
GD-11	[Hatched Pattern]	駐車場ライン引き
GD-12	[Hatched Pattern]	道路標示ペイント
GD-13	[Hatched Pattern]	身障者用駐車場表示マーク
GD-14	[Hatched Pattern]	車止めブロック
GD-15	[Hatched Pattern]	フラッグポール(アルミ製)H=8000
GD-16	[Hatched Pattern]	チェーンバリアー 計6か所
GD-17	[Hatched Pattern]	
GD-18	[Hatched Pattern]	アルミ製屋外掲示板
GD-19	[Hatched Pattern]	
GD-20	[Hatched Pattern]	
GD-21	[Hatched Pattern]	既存物置基礎
GD-22	[Hatched Pattern]	駐輪場
SN-1	[Hatched Pattern]	身障者専用駐車場サイン
SN-2	[Hatched Pattern]	来客者専用駐車場サイン
SN-3	[Hatched Pattern]	職員専用駐車場サイン
SN-4	[Hatched Pattern]	出口案内サイン(フェンスに取付)計1か所
SN-5	[Hatched Pattern]	入口自立サイン
SN-6	[Hatched Pattern]	LED表示板

【特記事項】

- ・駐車場画ラインは、溶融式 白色 トライツクハイト JIS K 5665 1種 幅150mmとする。
- ・駐車場画ライン(セブラ)は、溶融式 白色 トライツクハイト JIS K 5665 1種 幅150mm、間隔150mmとする。




記号	蓋サイズ (mm)	樹天 (GL+) (m)	樹底高 (GL+) (m)	樹深さ (H) (mm)	樹サイズ (A×A) (mm)	区分	排水管	長さ (m)	管底流入高さ (GL-) (mm)	管底流出高さ (GL-) (mm)	勾配	備考
A	600×600	+270	-380	650	600×600	新設	VP125	7.19	230	230	1/150	
B	600×600	+480	-460	940	600×600	新設	VP125	4.02	280	280	1/150	
C	600×600	+480	-460	940	600×600	新設	VP125	9.45	310	310	1/150	
D	600×600	+480	-520	1000	600×600	新設	VP150	9.43	370	370	1/150	
a	600×600	+280	-500	780	600×600	新設	—	22.575	630	630	1/150	
b	600×600	±0	-550	550	600×600	新設	—	8.38	400	400	1/150	

* 管底は参考値とする。現場測量の上、施工図を作成すること。

記号	凡例	説明
GD-8	——	PU435プレキャスト側溝 (グレーチング蓋有)
GD-9	——	VS側溝 (自由勾配側溝) 300×300
GD-10	■	現場打ち集水枘600角
	↓VP200	雨水排水管 (VP) を示す。(管径は図中に示す)
	●●●	設計GLよりのレベルを示す (設計GL = BM - 2000)
	----	堤防より20mライン






- 【特記事項】
- ・建物雨水縦樋から第一枘までの排水管は、全てVP100とする。
 - ・建物入口前のグレーチング及び泥除けマットなどからの第一枘までの排水管は、全てVP75とする。
 - ・排水管勾配は下記による。
 VP100 1/100
 VP125 1/150
 VP150 1/150

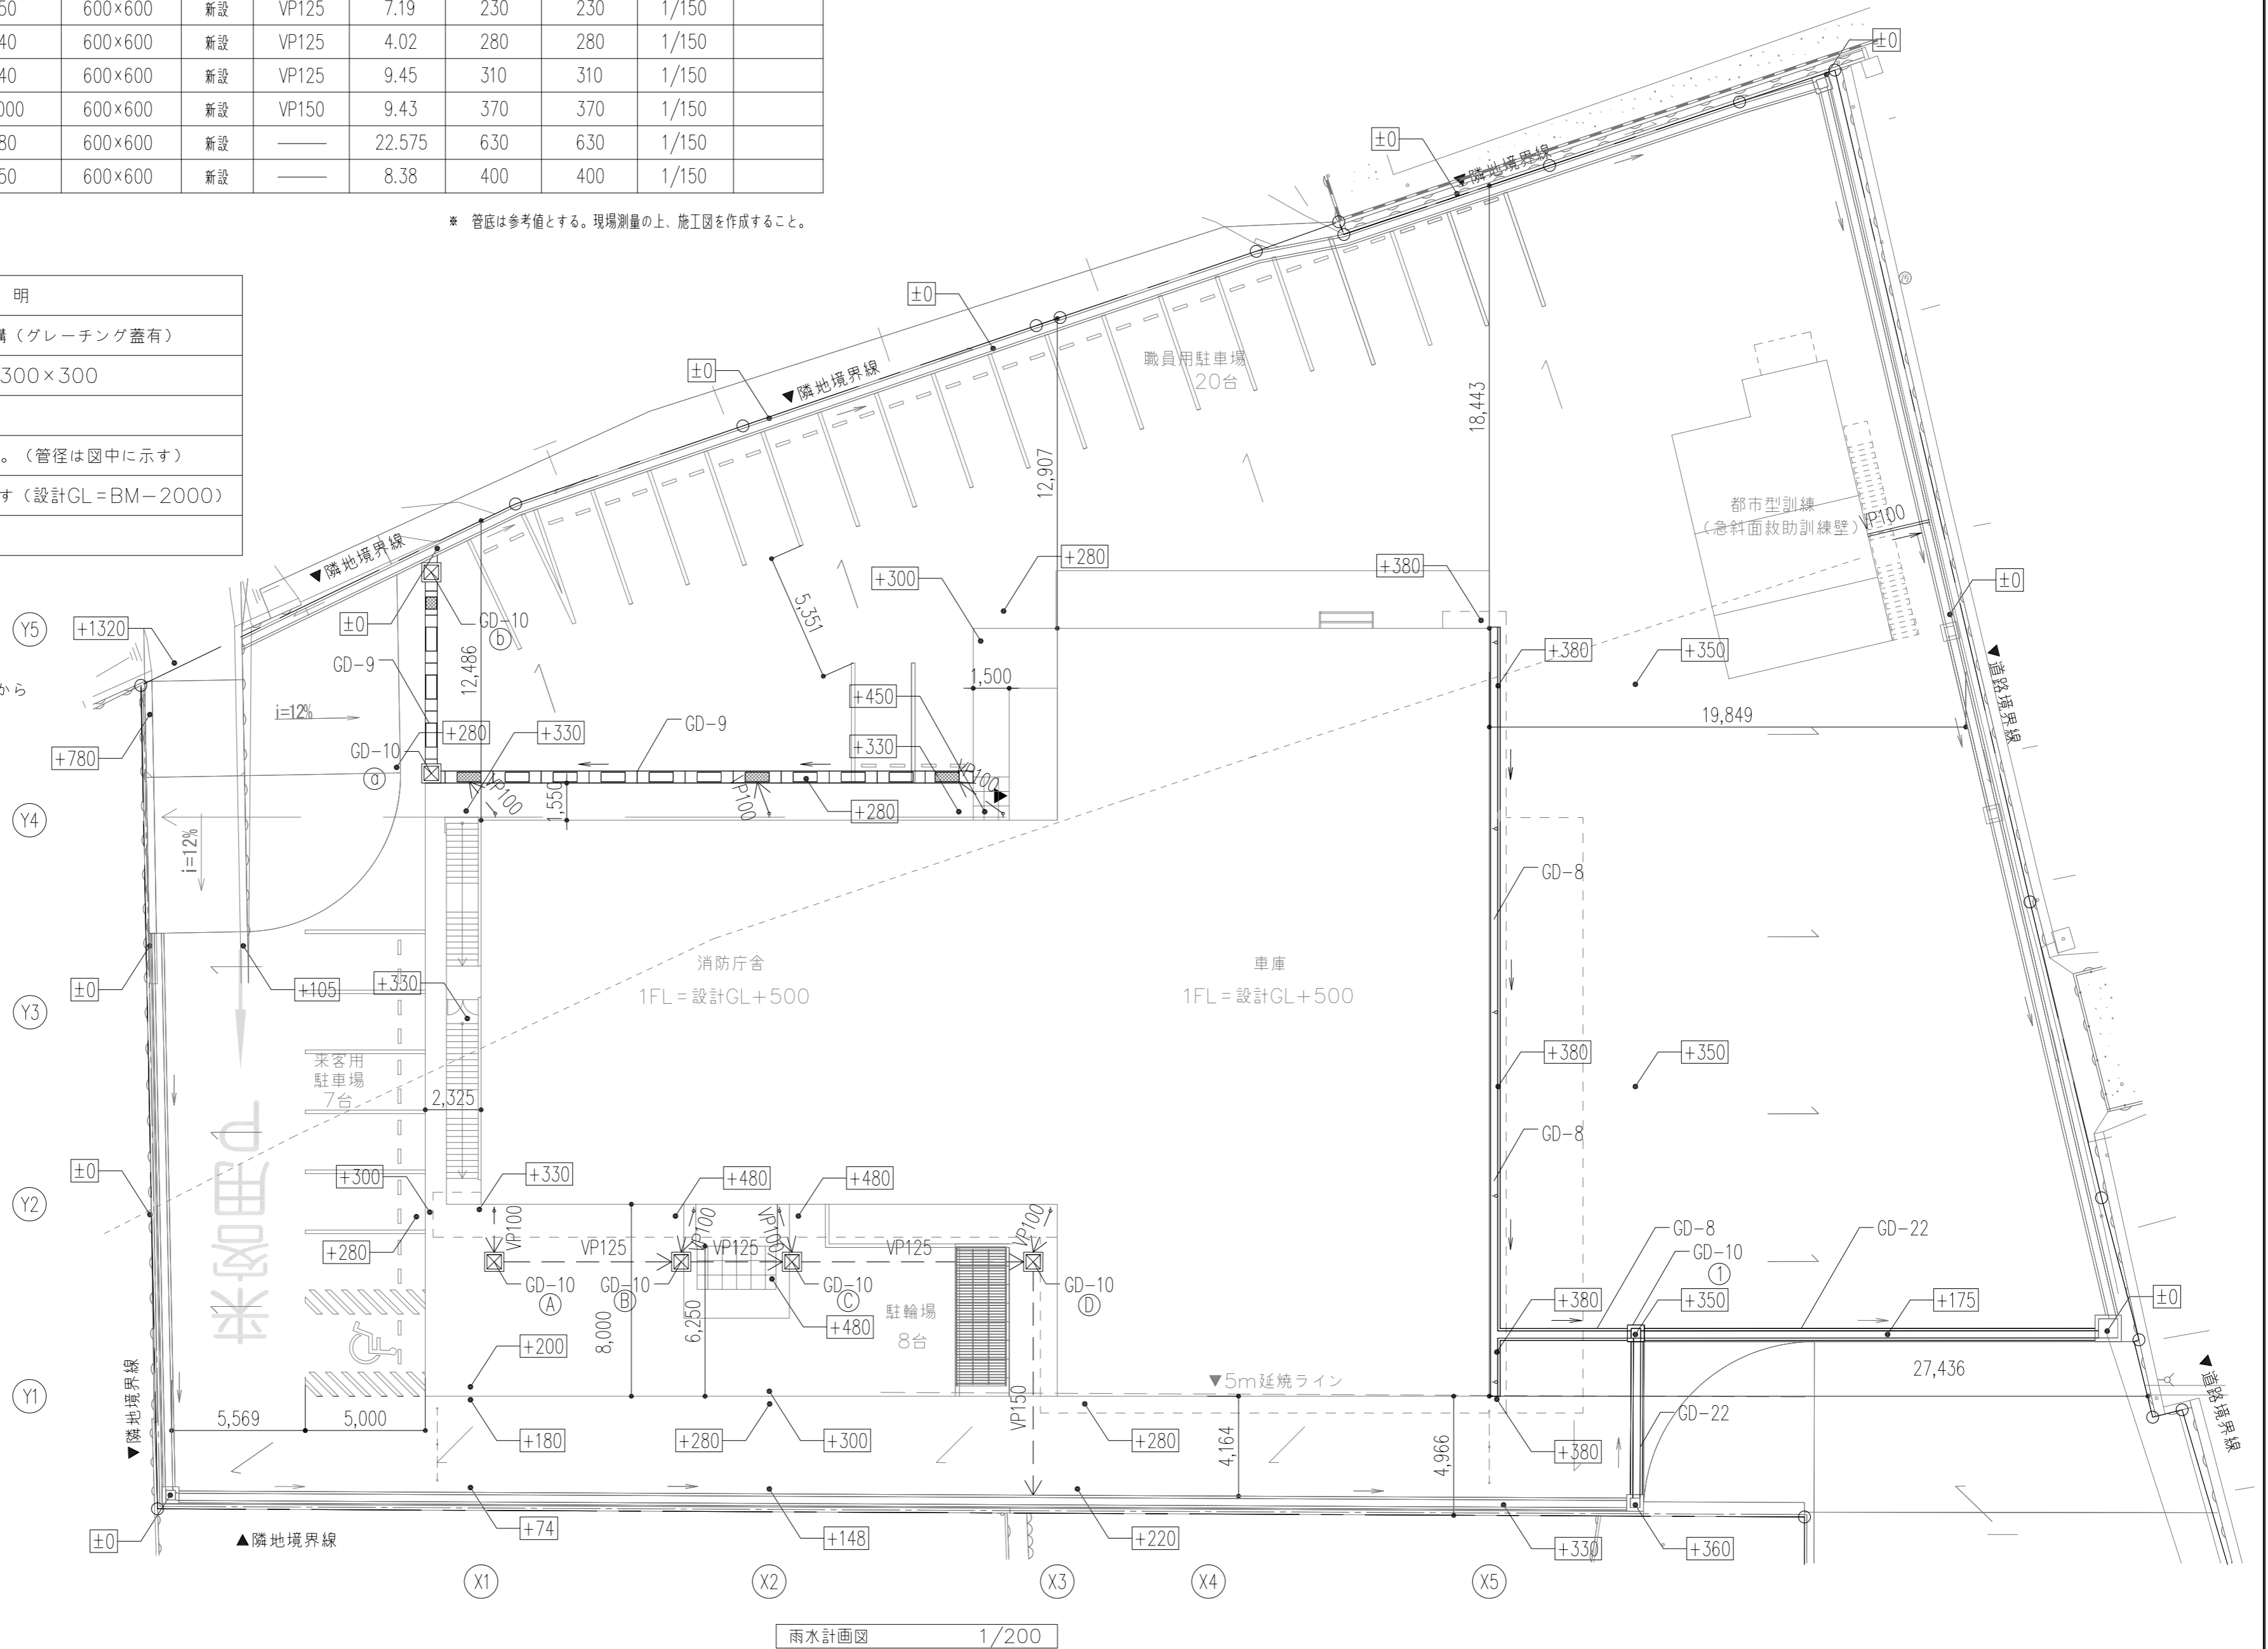

雨水計画図 1/200






特記事項	工事名称	徳島中央広域連合西消防署新築工事	図面No.	G / 03	工事種別	建築	株式会社 阿波設計事務所 四国支店 一級建築士事務所 徳島県知事登録 第41036号	管理建築士	程野 祐介	設計No.	—
	図面名称	排水計画図	縮尺	A3 (1/300) A2 (1/200)	校閲	担当		製図	設計年月日	2017.9	

GD-01	アスファルト舗装【車道部】 詳細図	1:10	GD-02	アスファルト舗装【車道前】 詳細図	1:10	GD-03	透水性アスファルト舗装【都市型訓練前】 詳細図	1:10	GD-04	コンクリート舗装【車道部】 詳細図	1:10	GD-05	アスファルト舗装【歩道部】 詳細図	1:10
-------	-------------------	------	-------	-------------------	------	-------	-------------------------	------	-------	-------------------	------	-------	-------------------	------

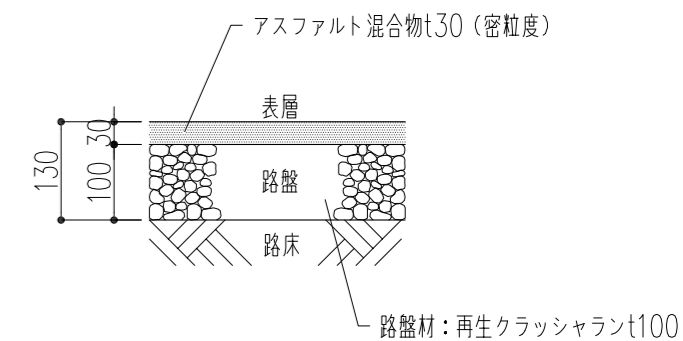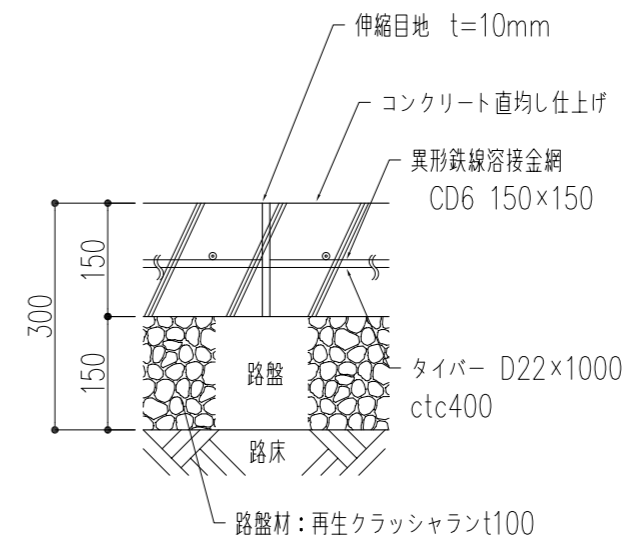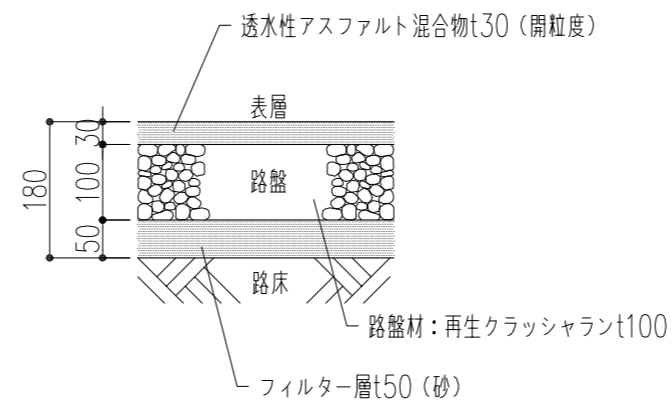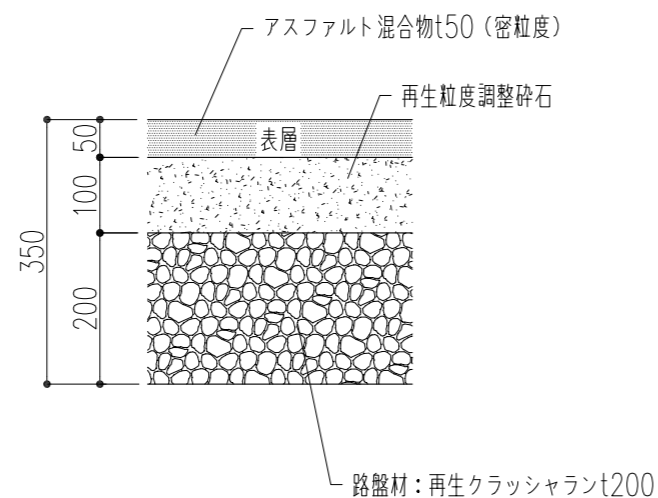
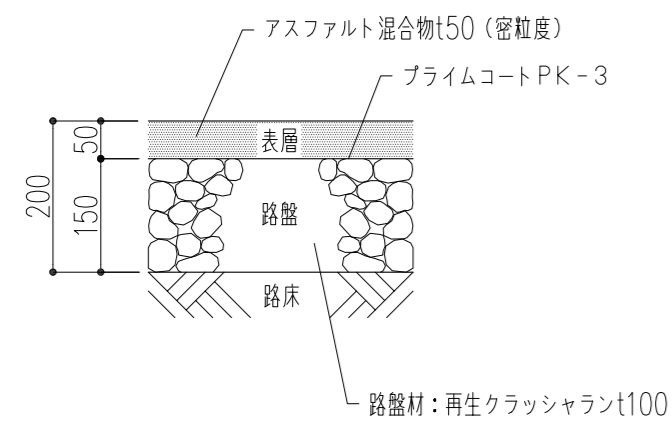


【特記事項】
 ・コンクリート Fc=24N/mm² S=8cm
 ・コンクリート舗装には、標仕22.5.4により目地（アスファルト系加熱注入材）を設ける。

GD-07	縁石 (A) 詳細図	1:10	GD-08	PU435プレキャスト側溝 詳細図	1:10	GD-09	北側 VS側溝 (自由勾配側溝) 詳細図	1:10	GD-10	現場打集水軒 詳細図	1:20	GD-11	駐車場ライン 詳細図	1:100
-------	------------	------	-------	-------------------	------	-------	----------------------	------	-------	------------	------	-------	------------	-------

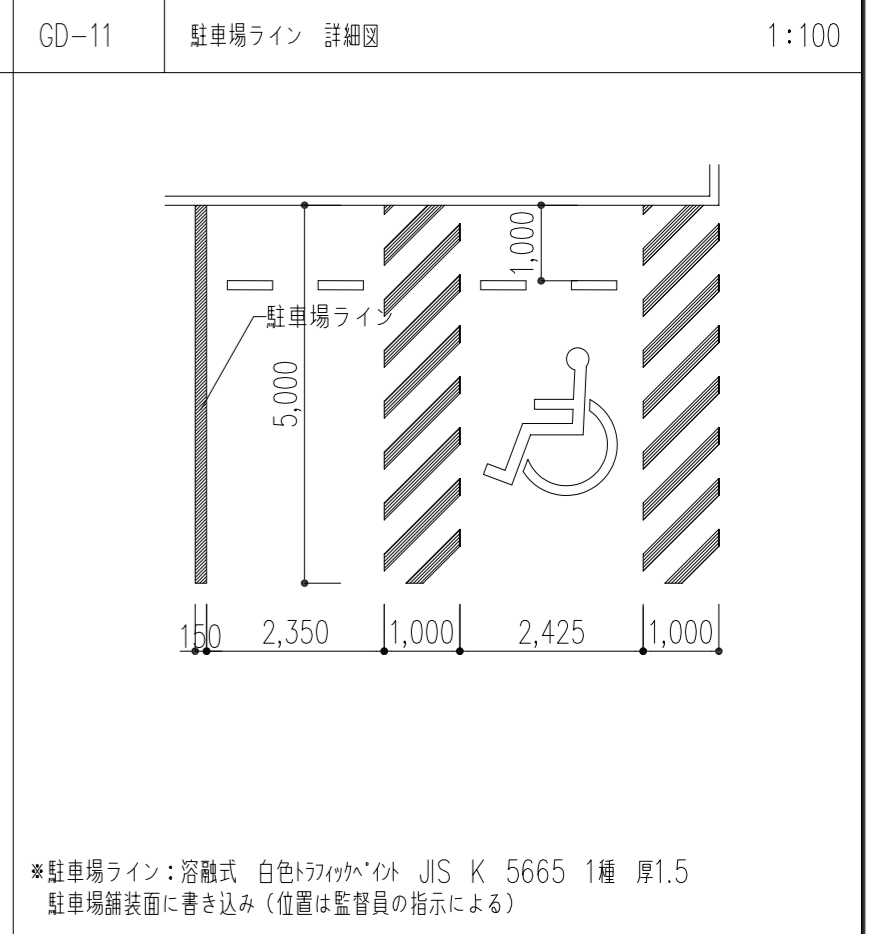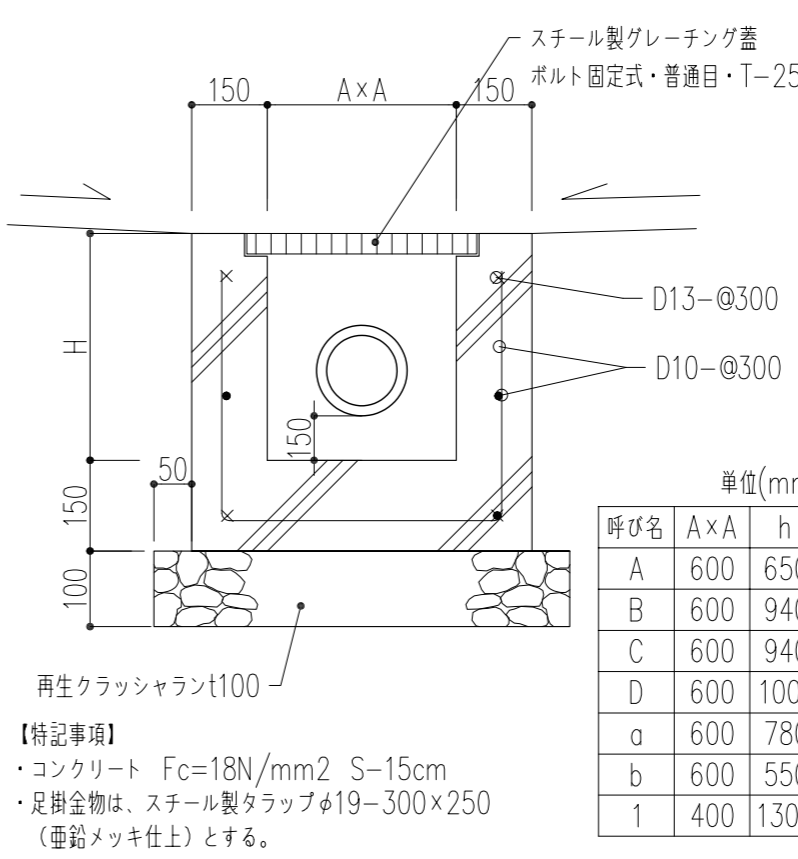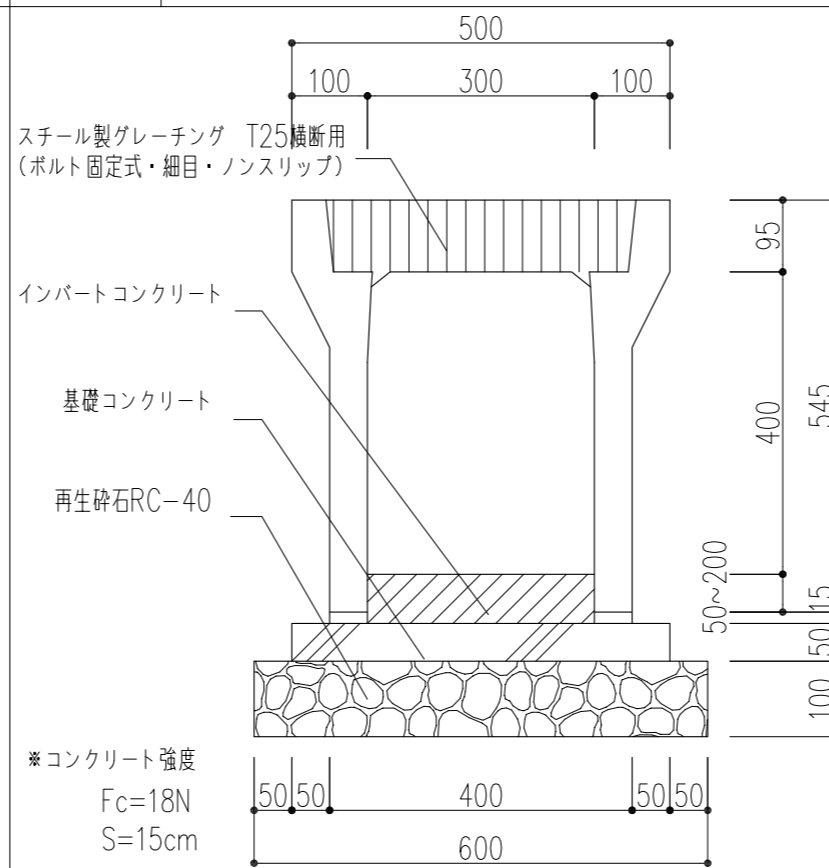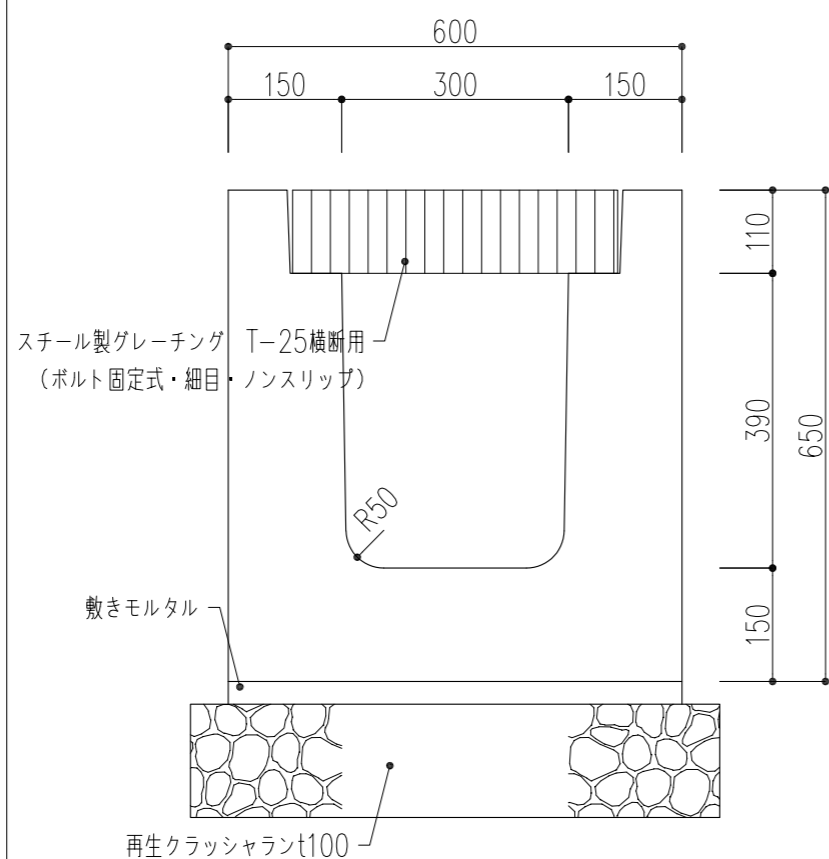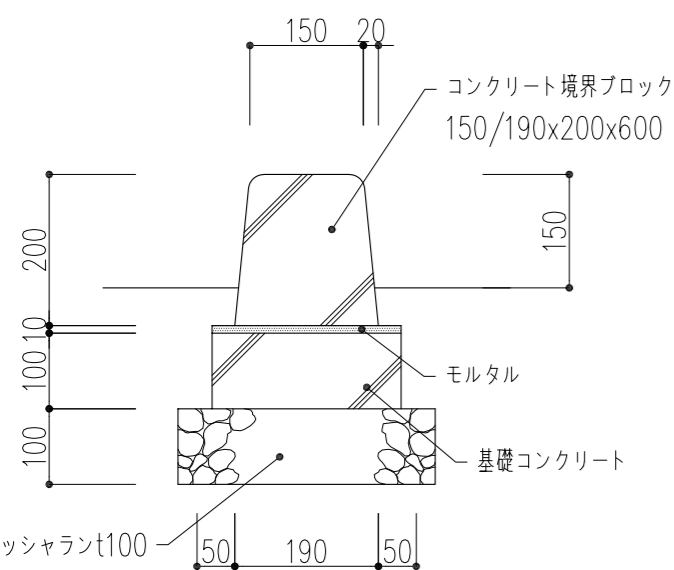


GD-13	身障者用駐車場表示マーク 詳細図	1:20	GD-14	車止めブロック 詳細図	1:10
-------	------------------	------	-------	-------------	------

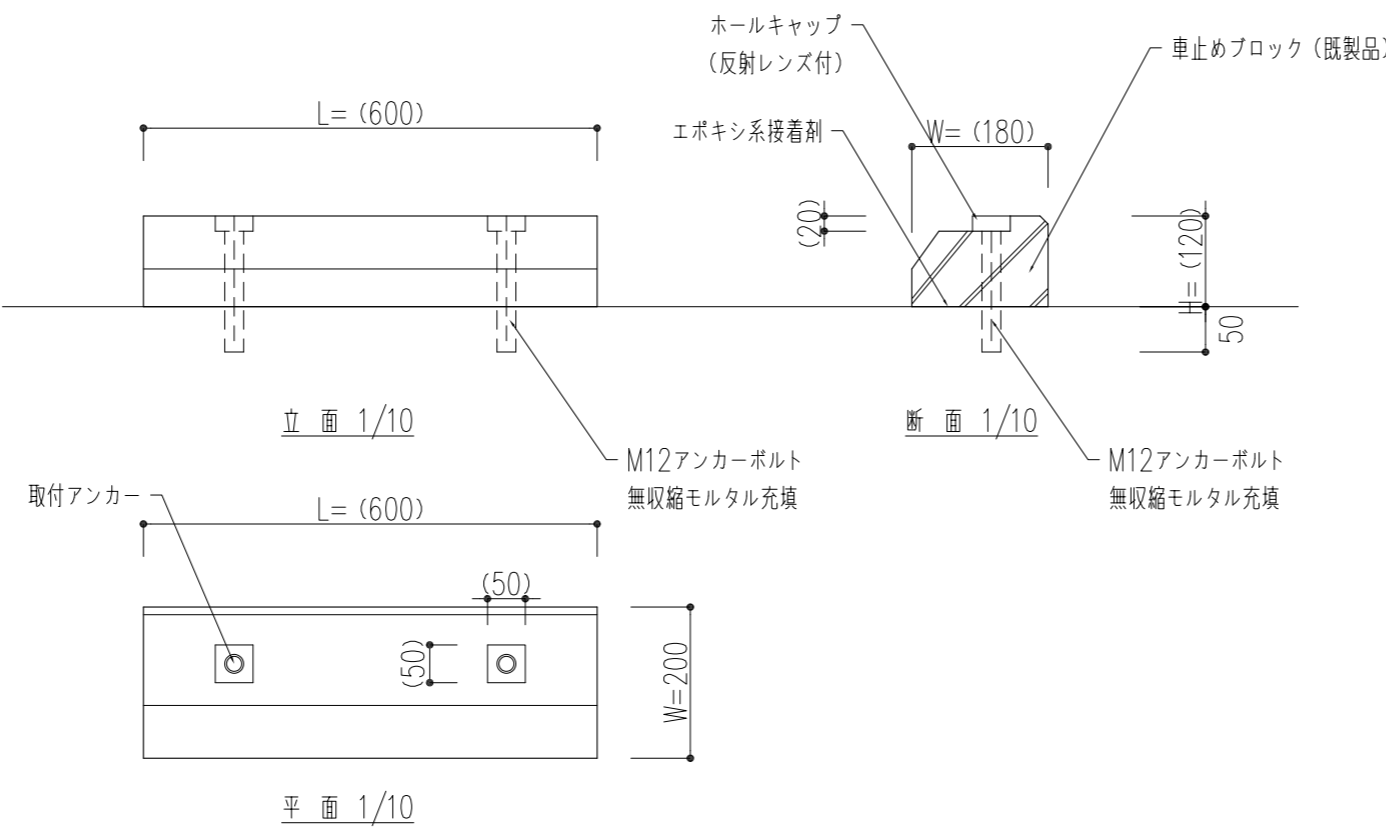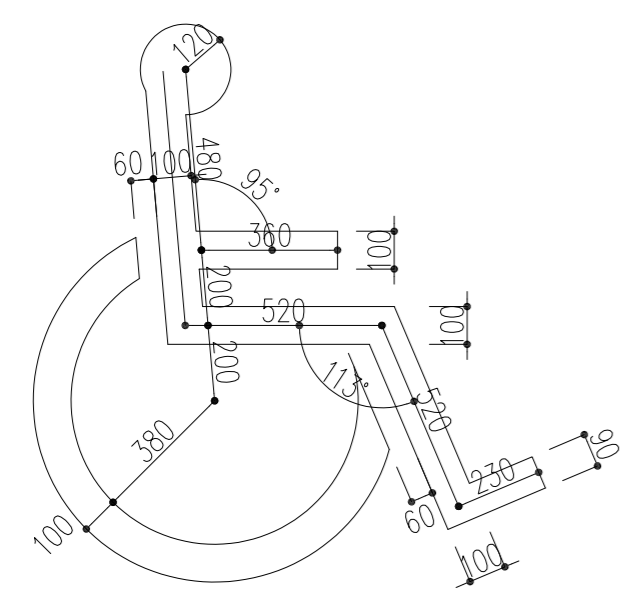


溶融式 白色 トラフィックペイント JIS K 5665 1種 厚1.5
 幅：マーク100
 駐車場舗装面に書き込み（位置は監督員の指示による）


特記事項	工事名称 徳島中央広域連合西消防署新築工事	図面No. G / 04	工事種別 建築	株式会社 阿波設計事務所 四国支店	管理建築士 程野 祐介	設計No. —
	図面名称 外構詳細図-1	縮尺 A3 (1/15) A2 (1/10)		一級建築士事務所 徳島県知事登録 第41036号	一級建築士 大臣登録 第338983号	設計年月日 2017.9
				校閲	担当 製図	

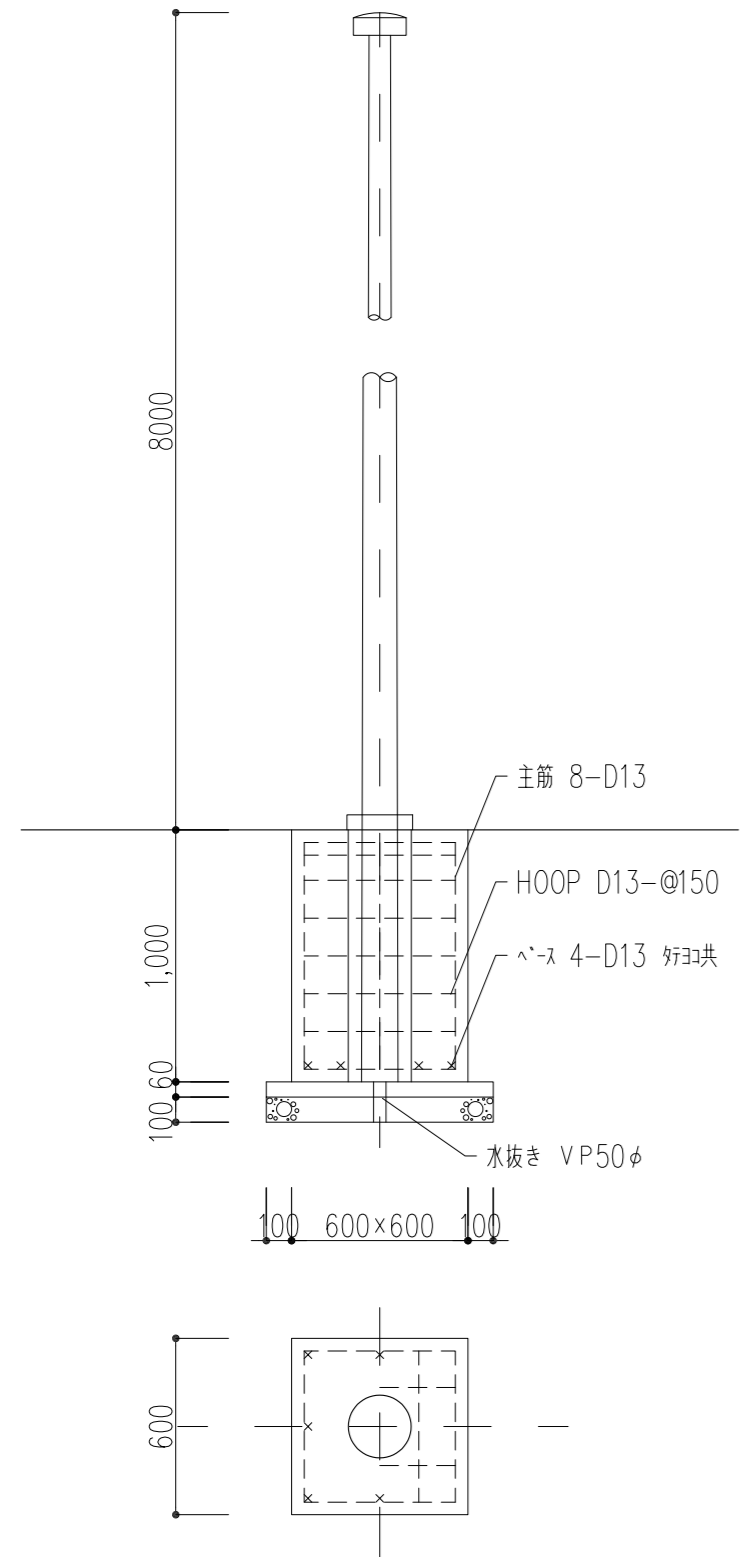

【特記事項】
 ・アルミ製 ハンドル型テーパーポール手動式
 ・H=8m (サンポールFHH-8U同等) 基礎共

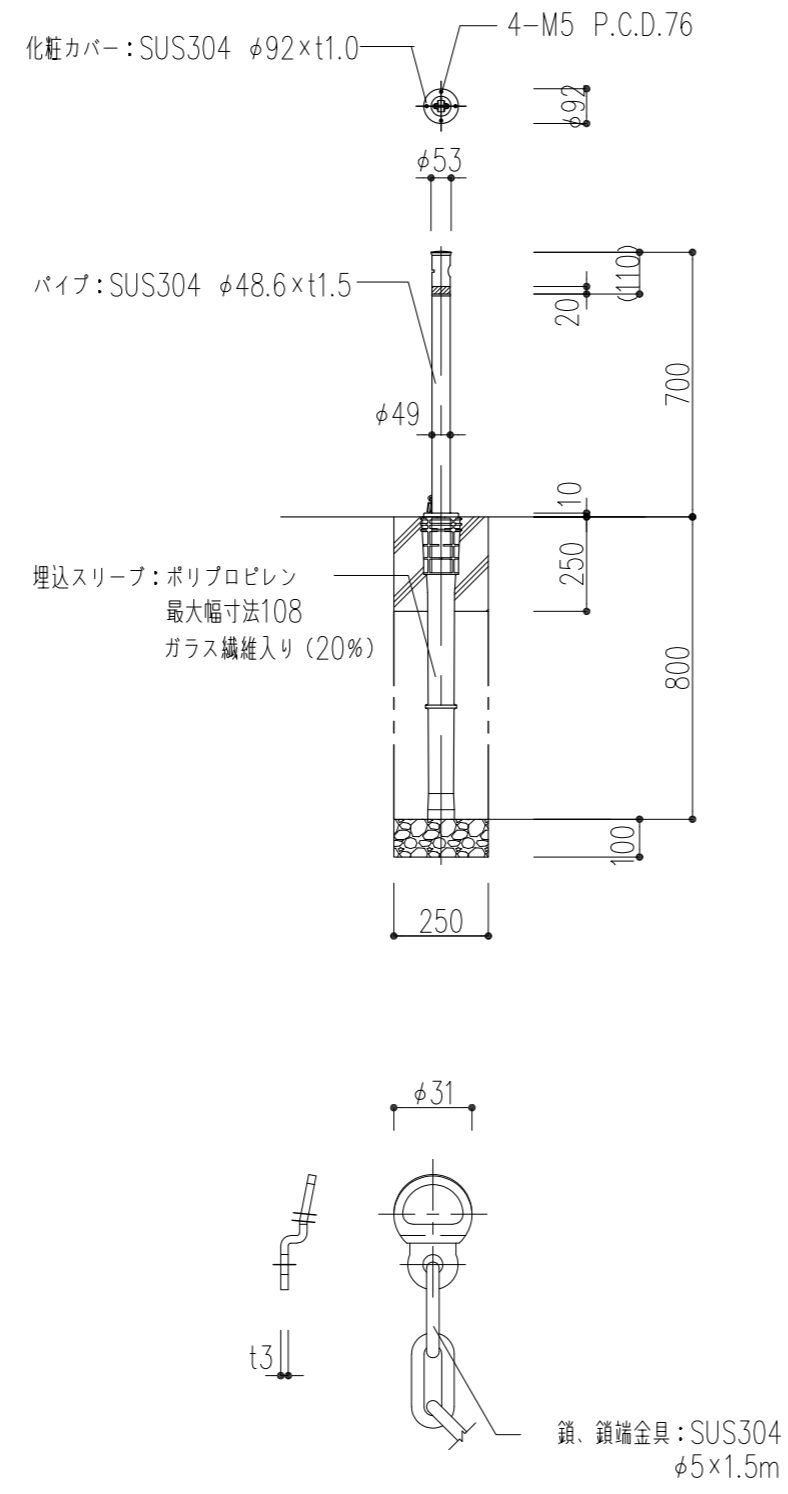


鎖端金具詳細図 1:3

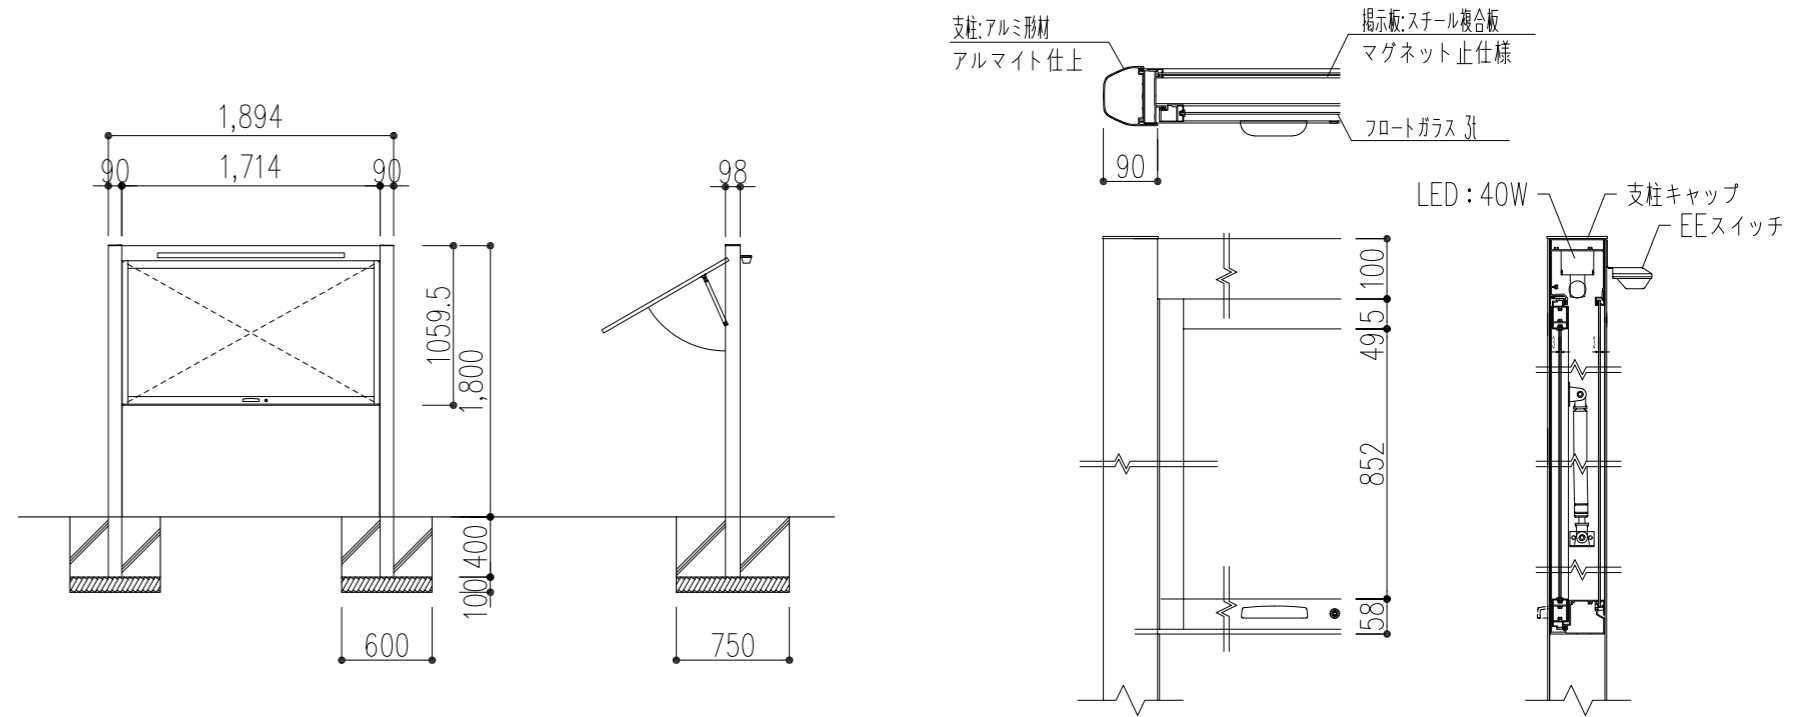









【特記事項】
 ・(備BISO AGS-1810同等品)
 ・掲示板仕様: アルミ樹脂スチール複合板 マグネット止仕様

※既存の物置「ヨドコク LMD-1811」、「イナバ MBN-100H」を本敷地内に移設する。

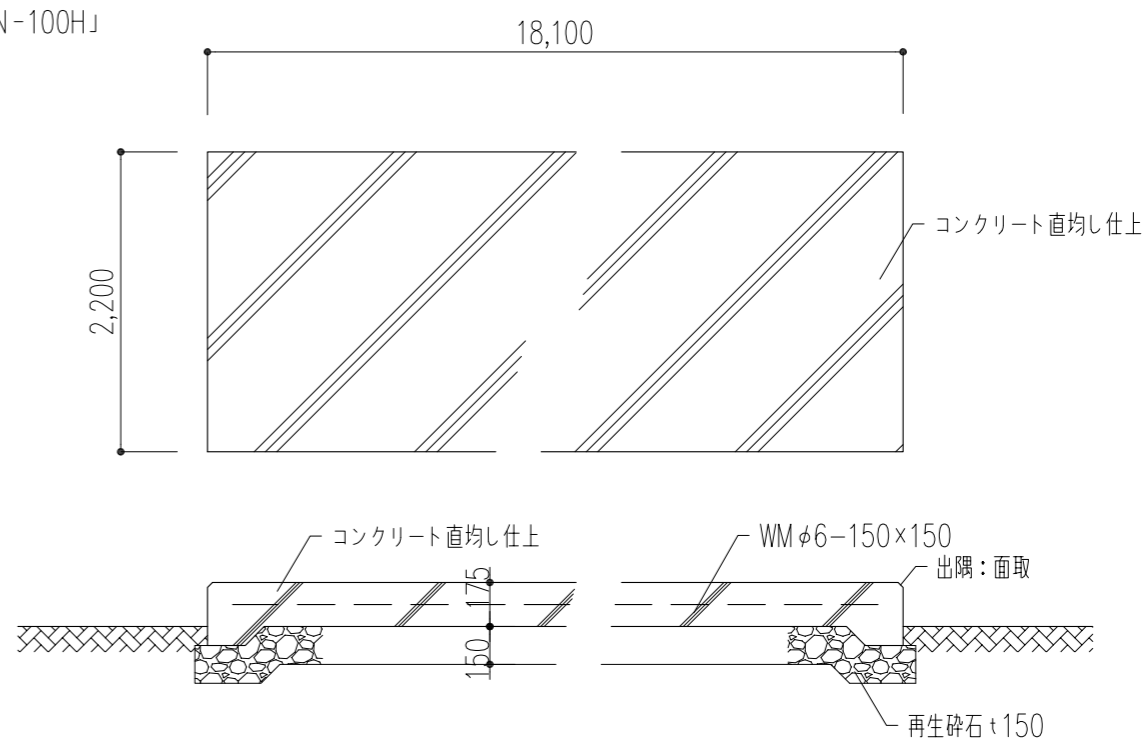


基礎伏図 1:30


SN-1	身障者専用駐車場サイン 詳細図	1:30	SN-2	来客者専用駐車場サイン 詳細図	1:30	SN-3	職員専用駐車場サイン 詳細図	1:30
------	-----------------	------	------	-----------------	------	------	----------------	------

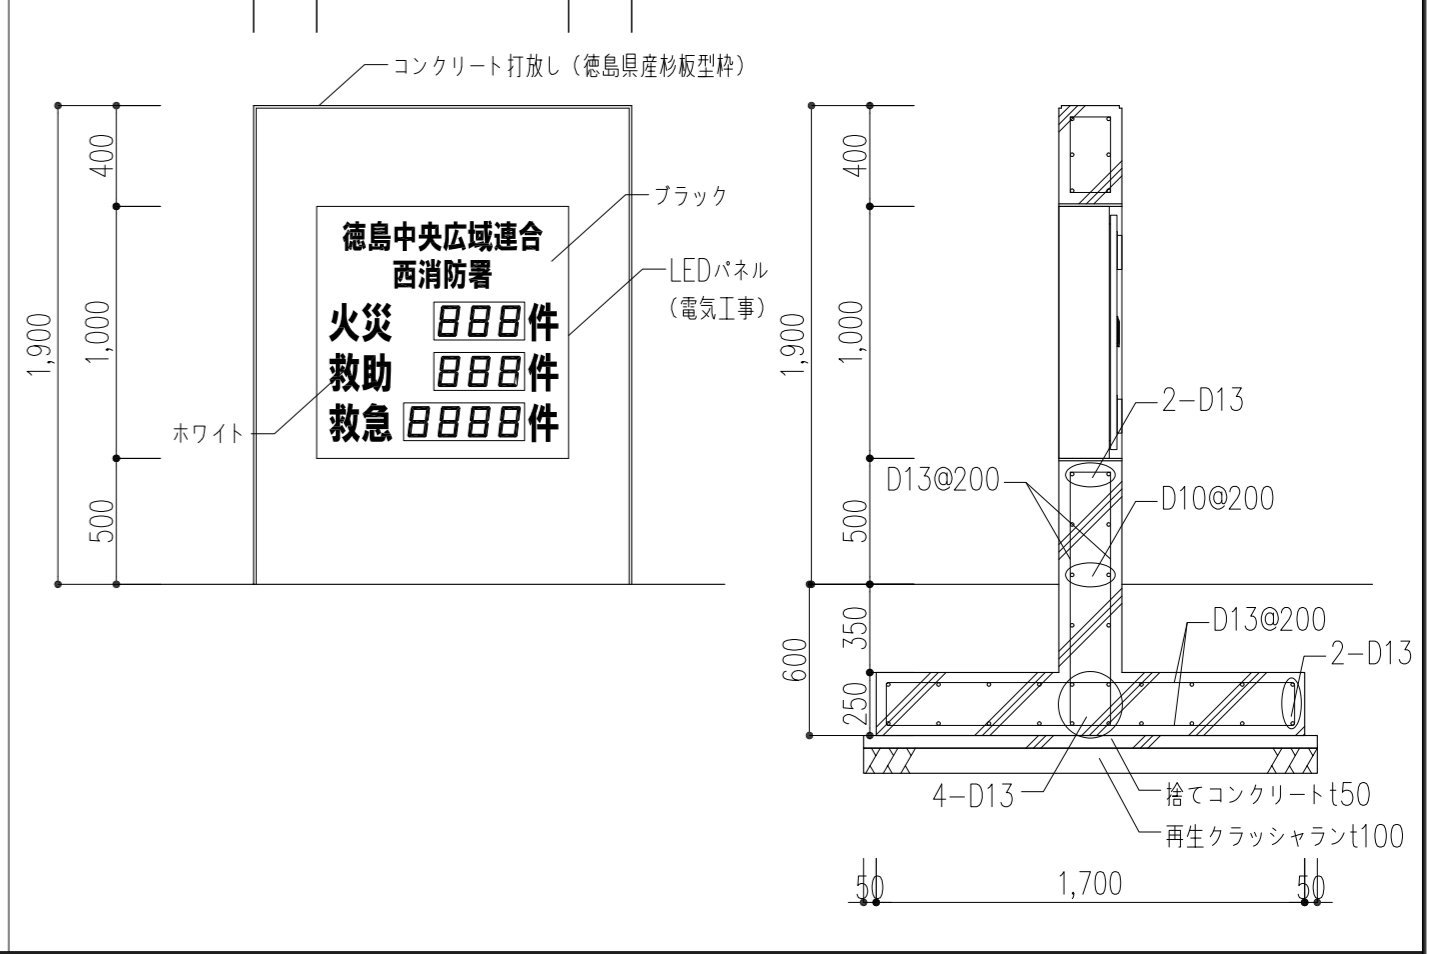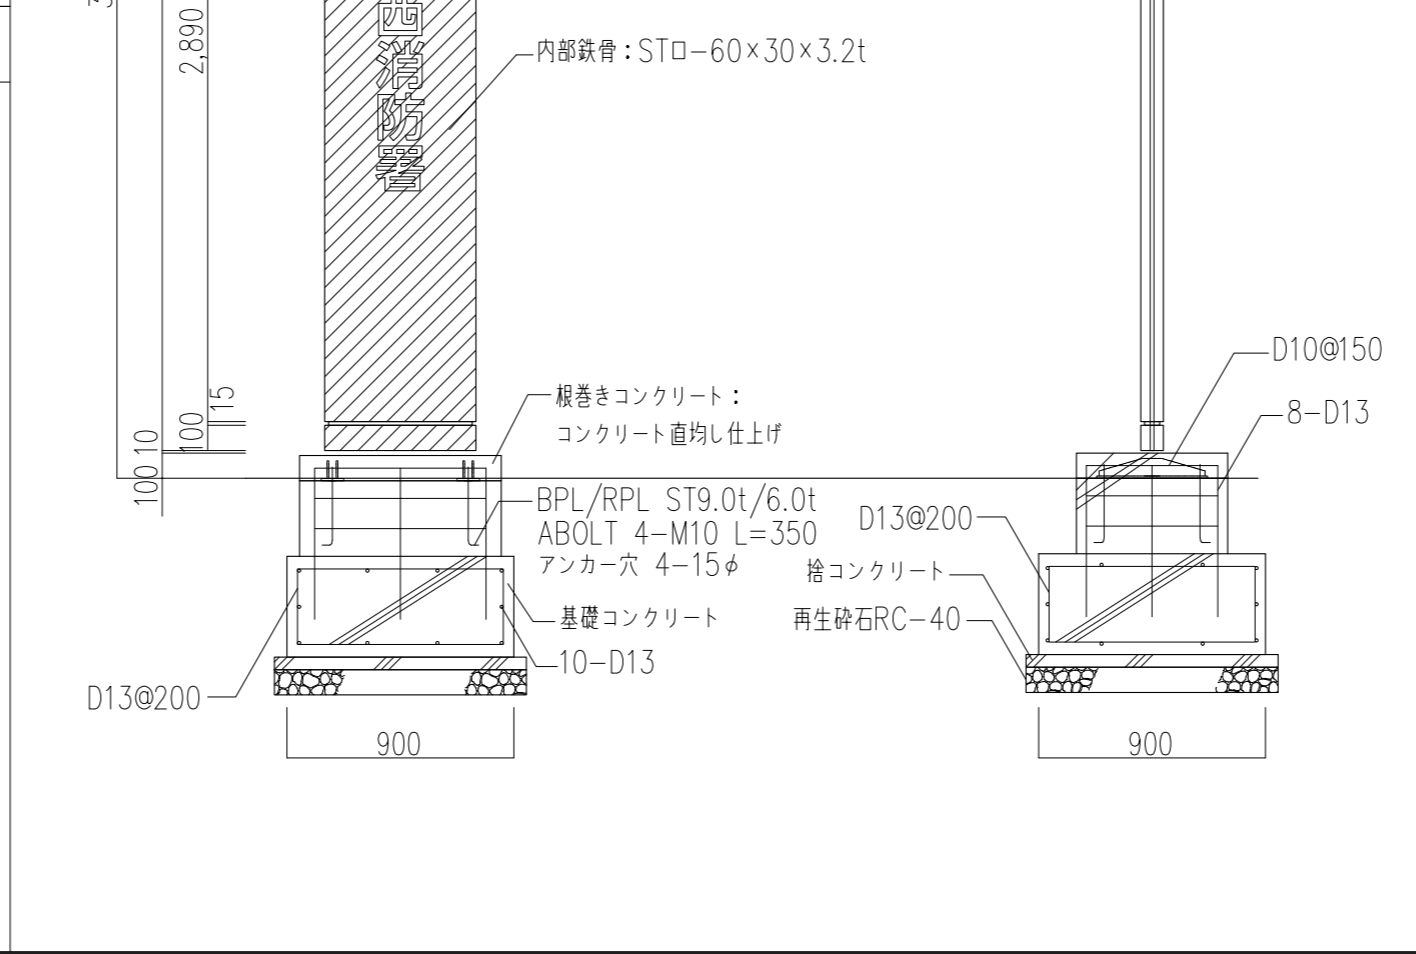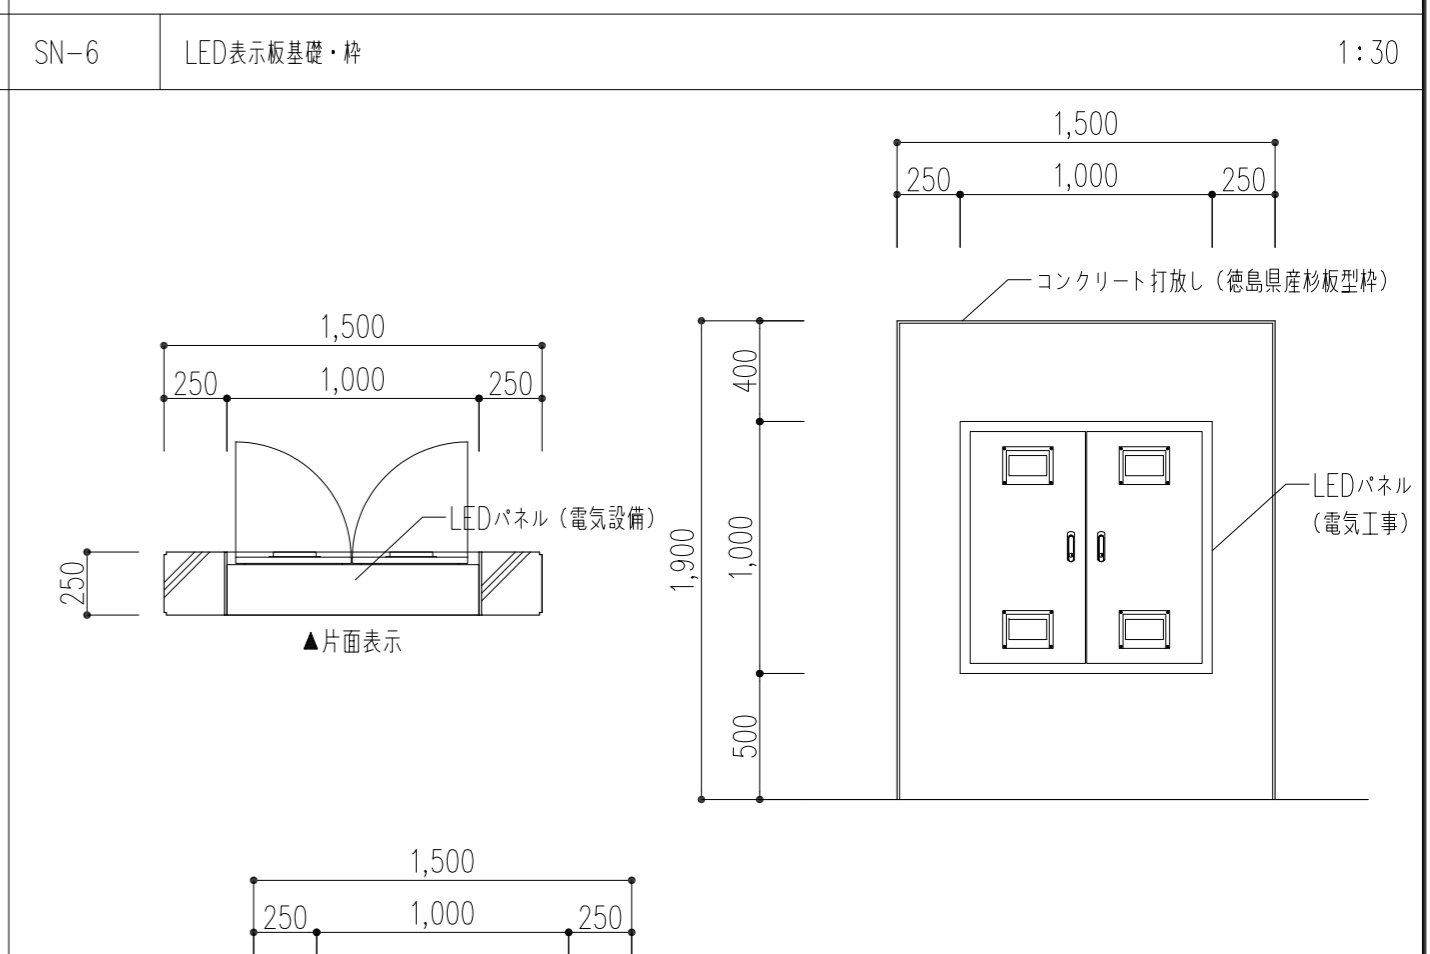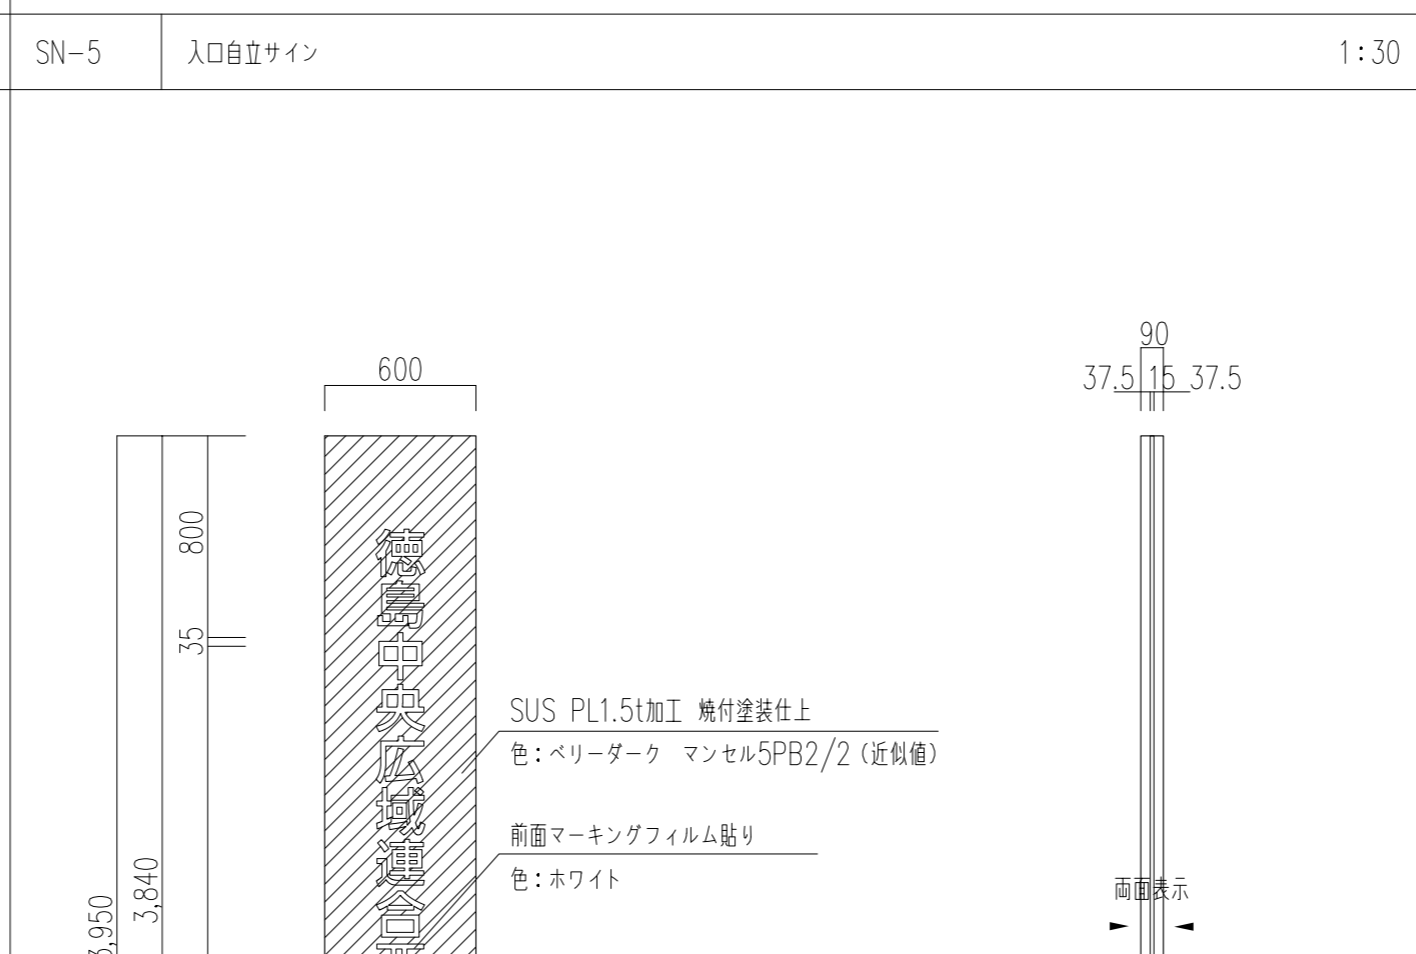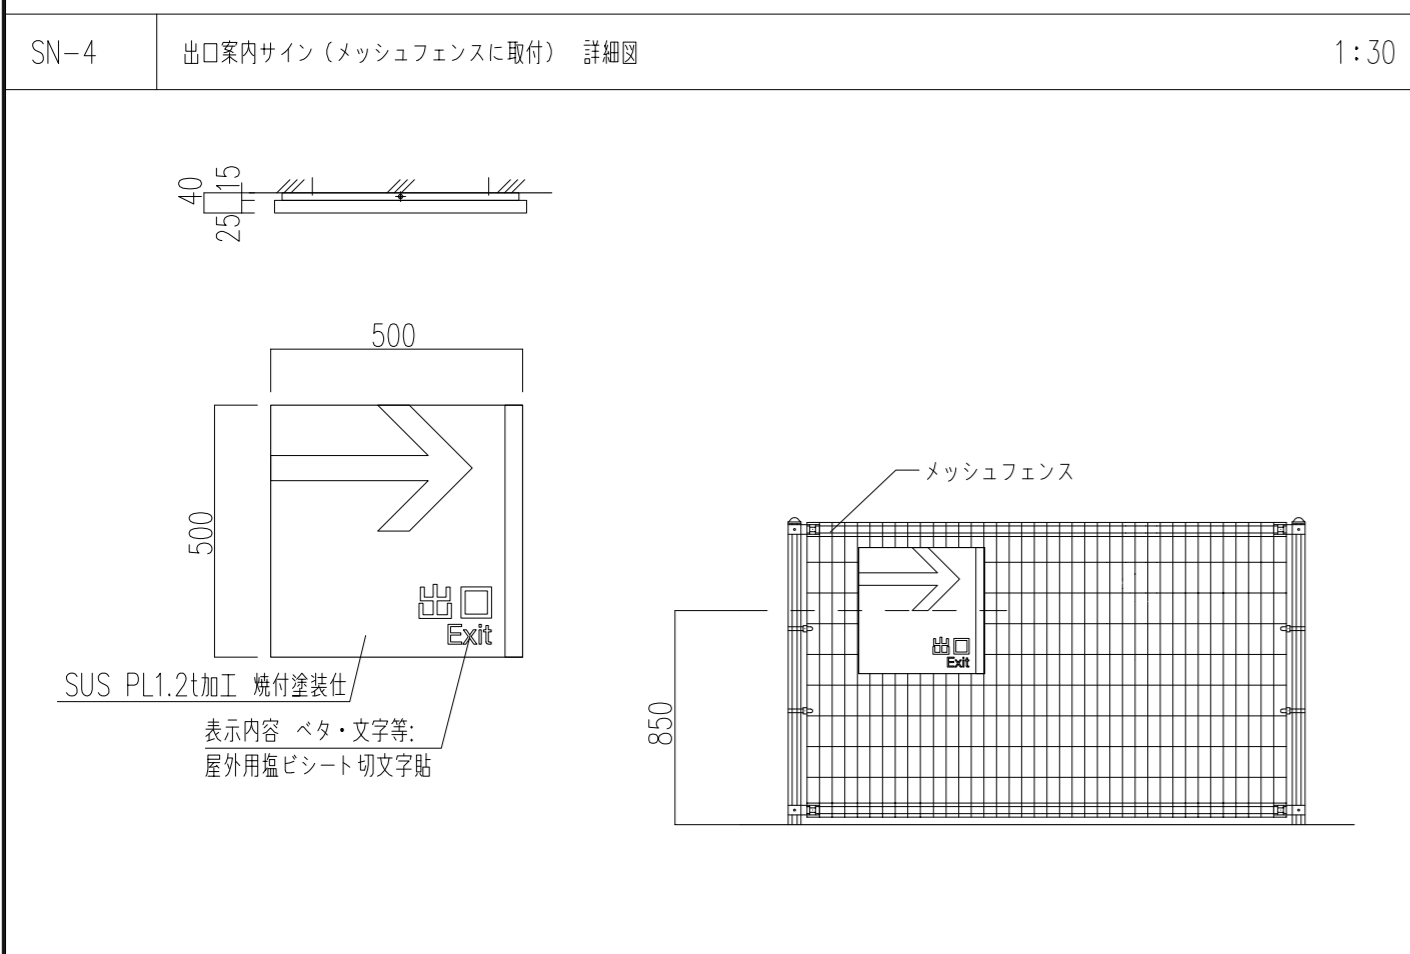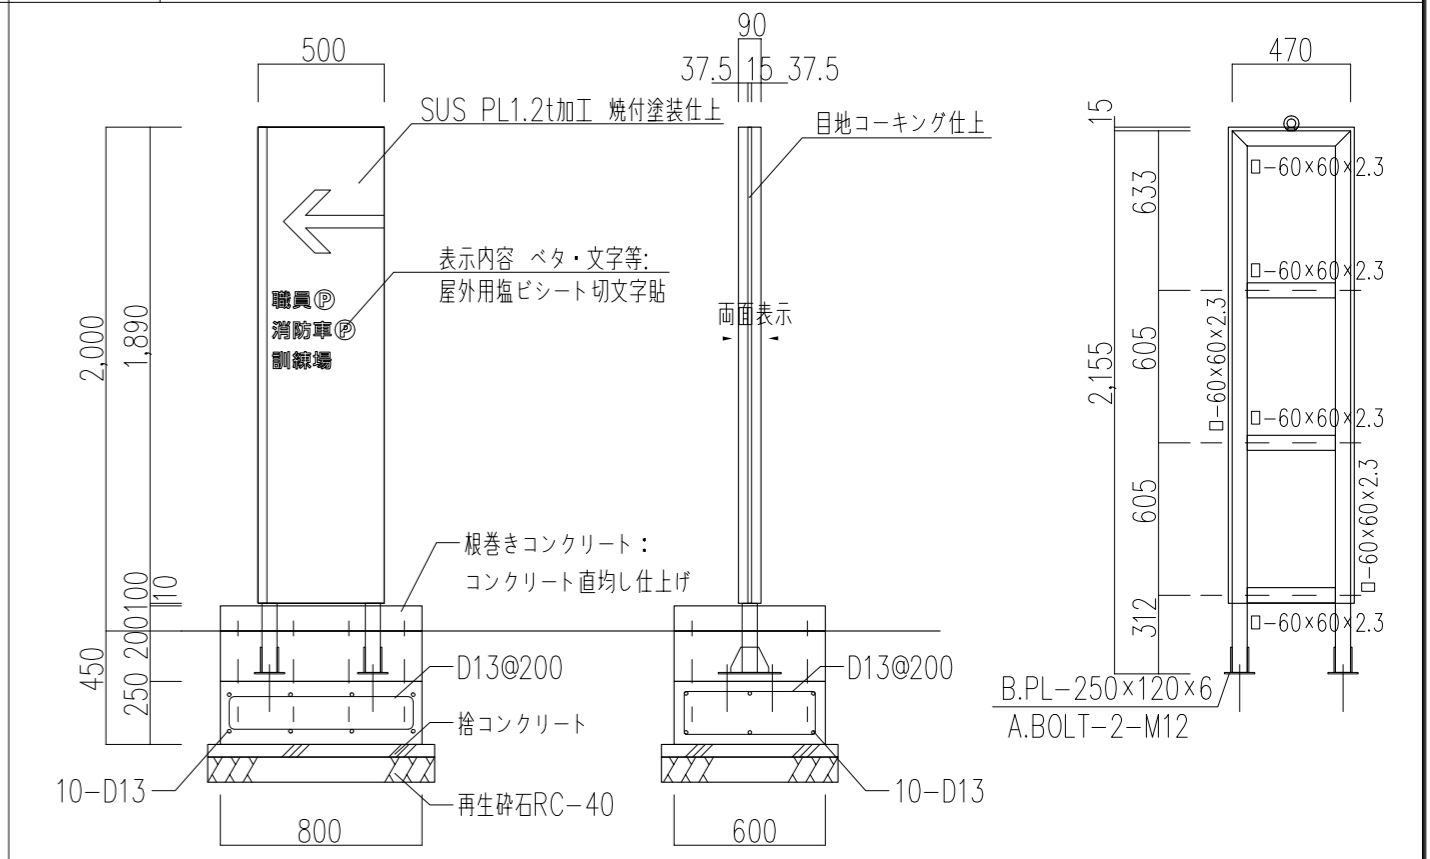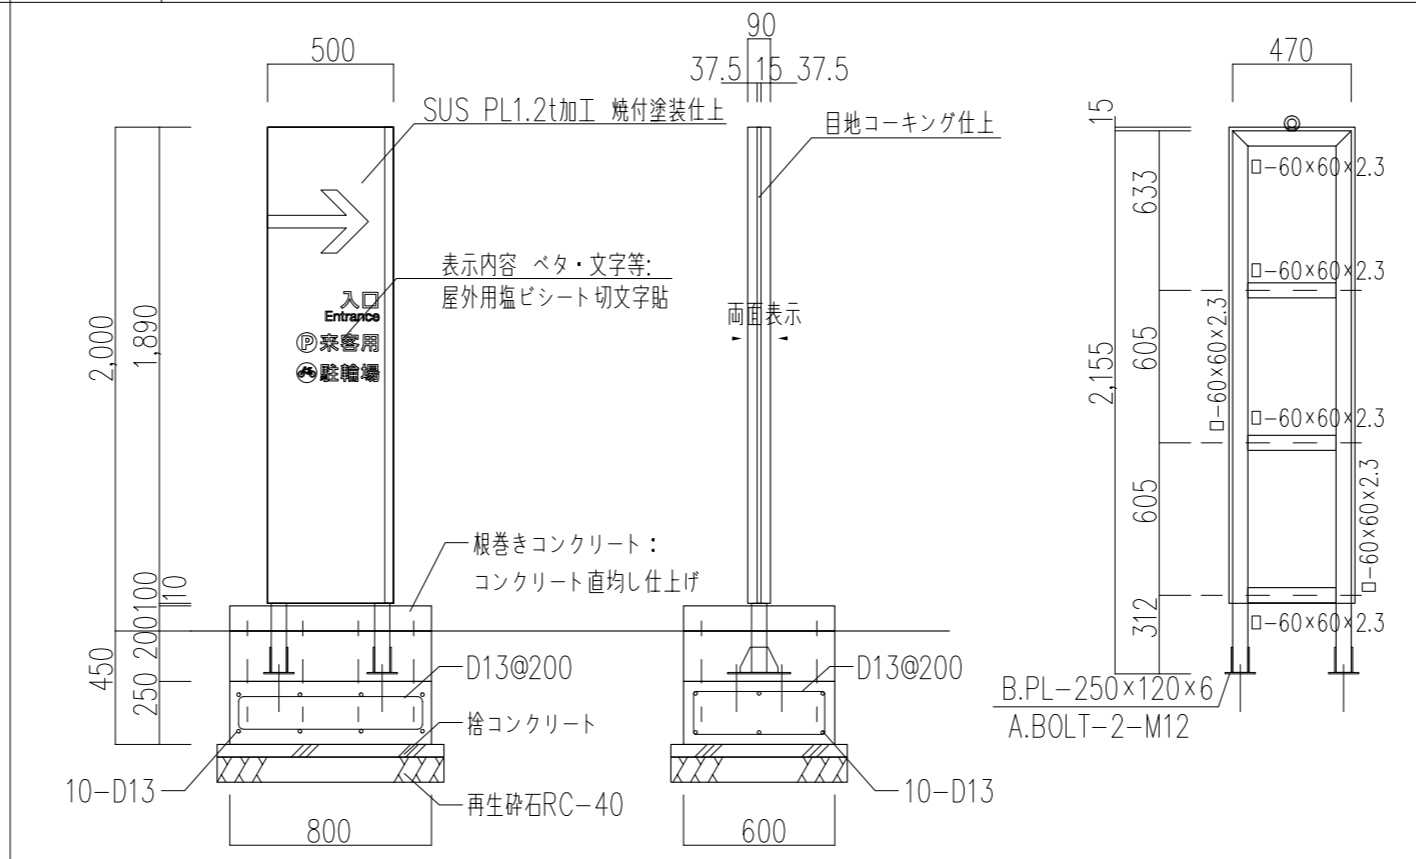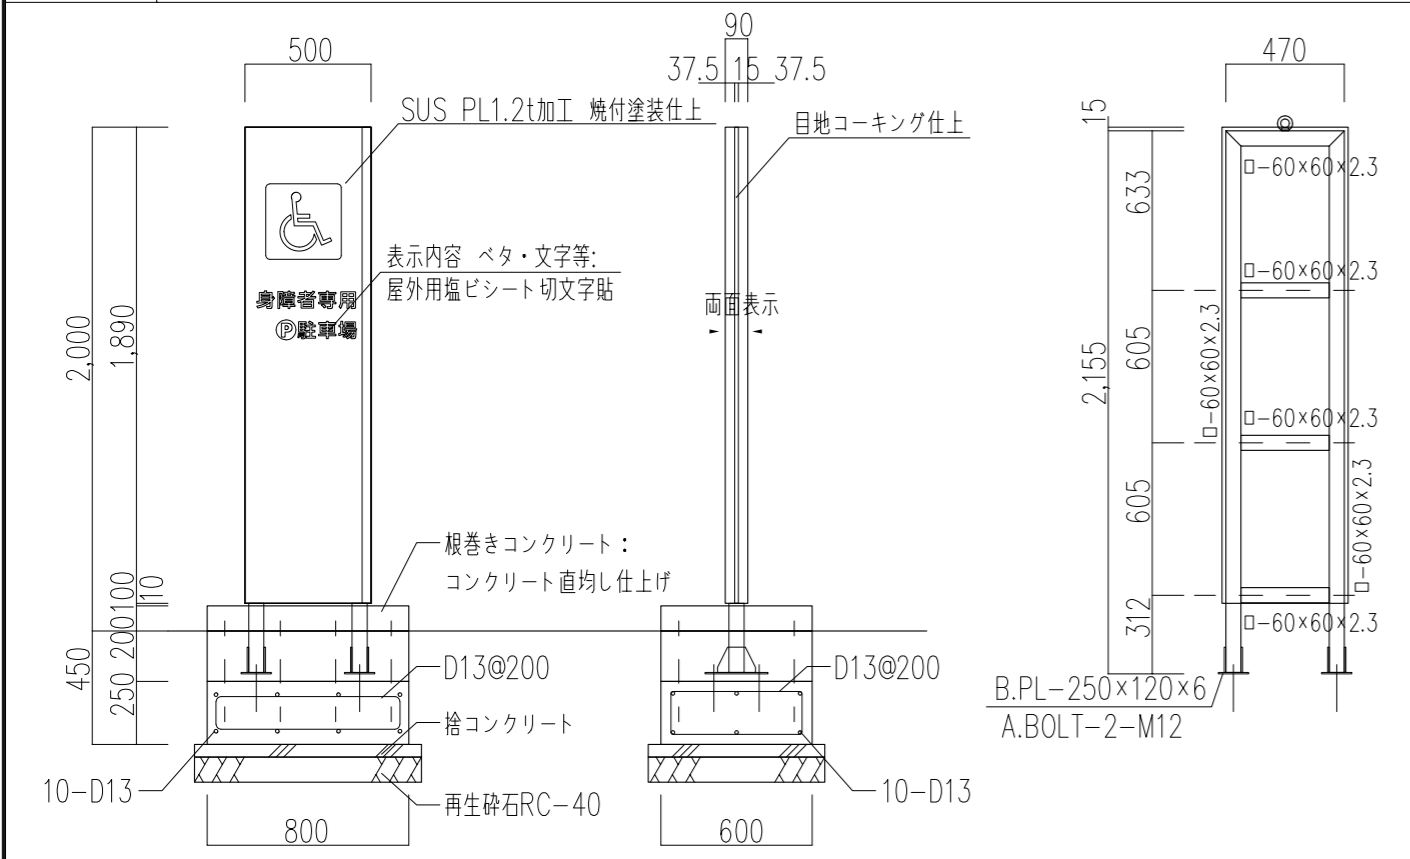


<p>特記事項</p> <p>※サインの内容、表記については消防担当者、工事監理者と協議の上決定すること。</p> <p>※サイン取付位置については消防担当者、工事監理者と協議の上決定すること。</p>		<p>工事名称</p> <p>徳島中央広域連合西消防署新築工事</p>	<p>図面No.</p> <p>G / 06</p>	<p>工事種別</p> <p>建築</p>	<p>株式会社 阿波設計事務所 四国支店</p> <p>一級建築士事務所 徳島県知事登録 第41036号</p>	<p>管理建築士</p> <p>程野 祐介</p>	<p>設計No.</p> <p>—</p>
		<p>図面名称</p> <p>外構詳細図-3</p>	<p>縮尺</p> <p>A3 (1/45)</p> <p>A2 (1/30)</p>			<p>一級建築士</p> <p>大臣登録 第338983号</p>	<p>校閲</p> <p>担当</p> <p>製図</p>

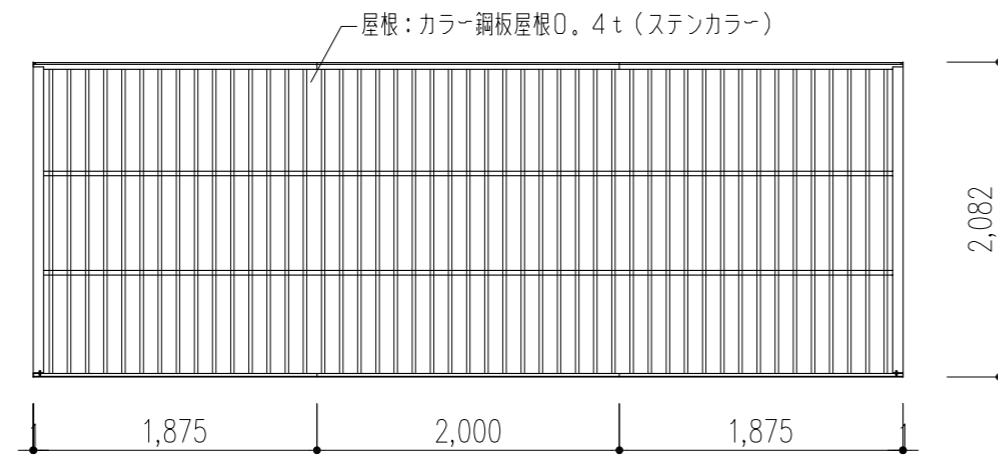



屋根伏図 1/50

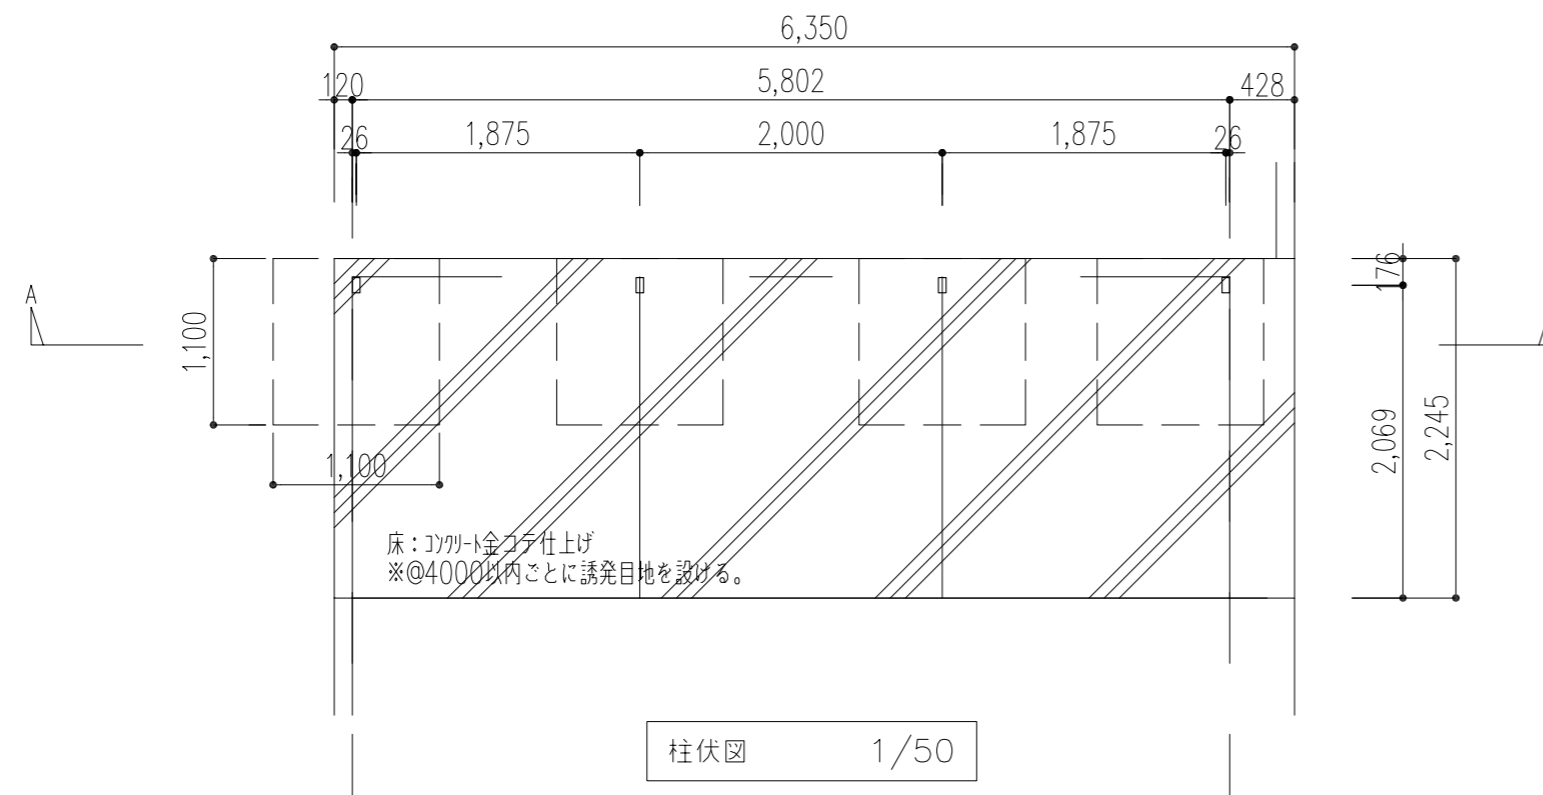

柱伏図 1/50

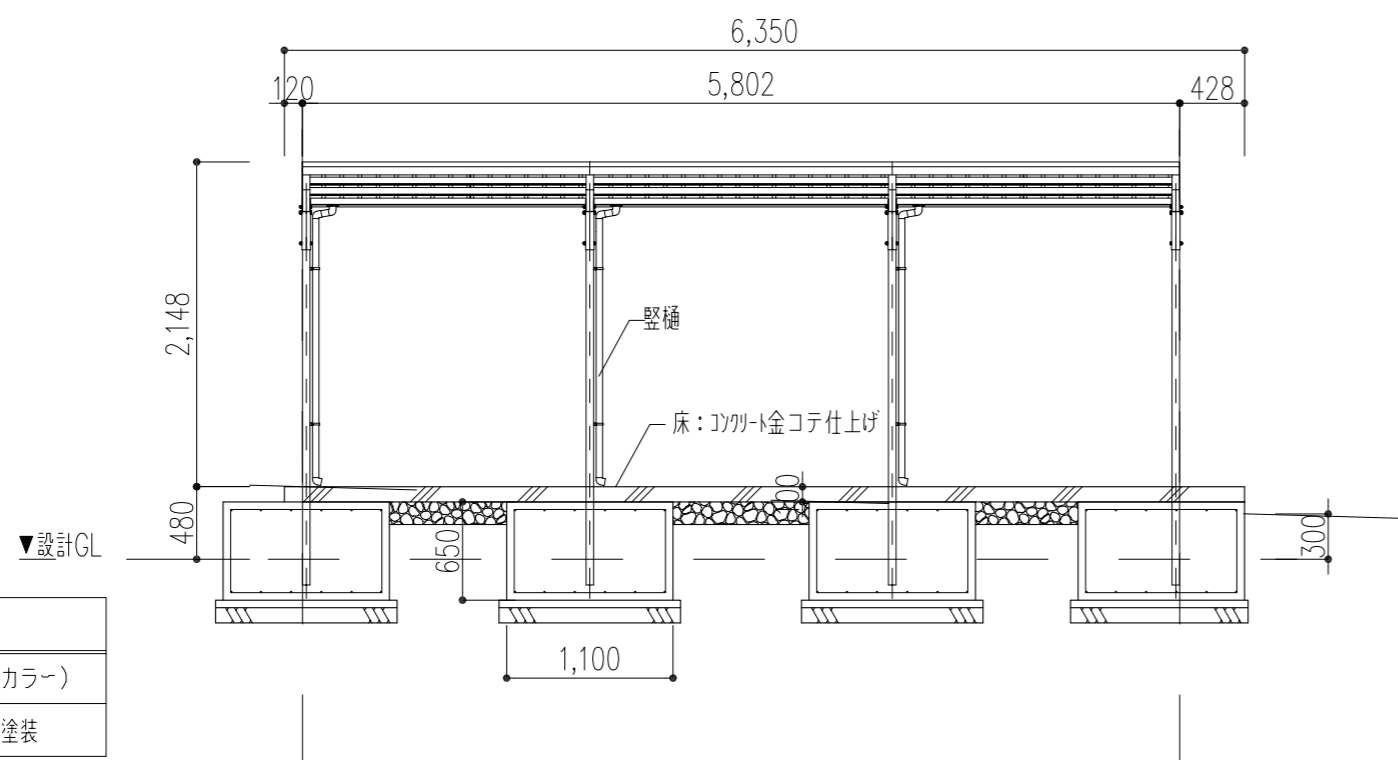

A-A断面詳細図 1/50

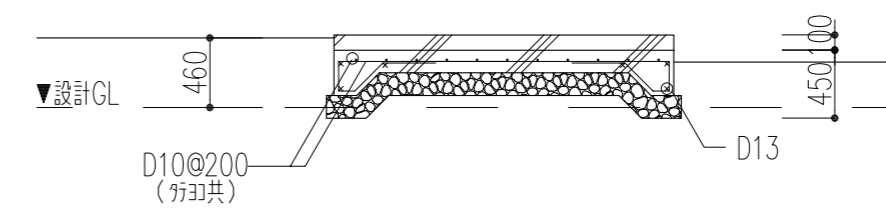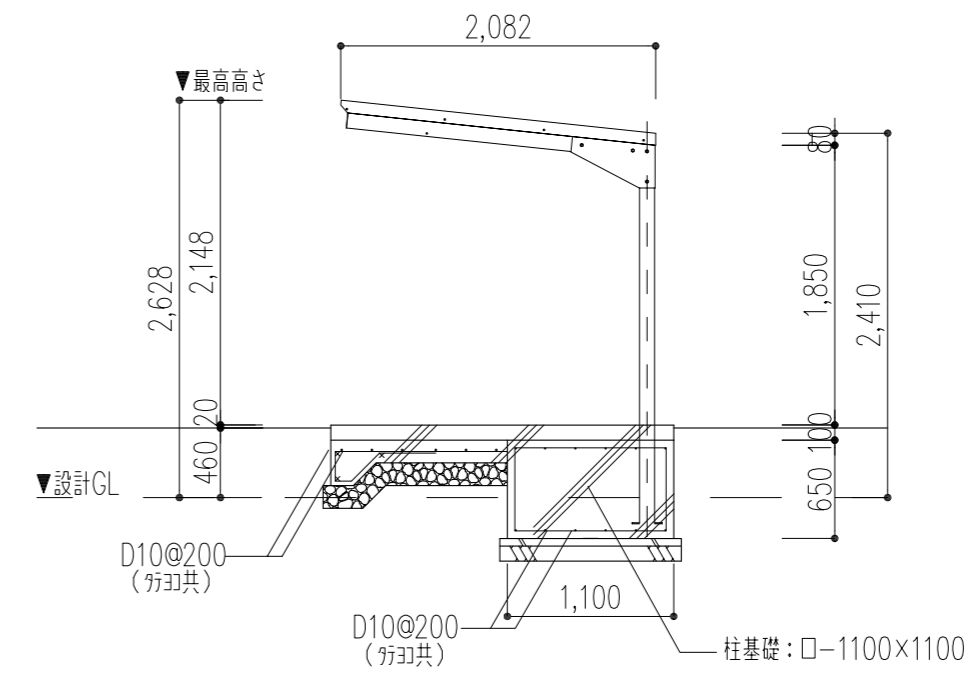

断面図 1/50

面積表	
建築面積	5.802 × 2.082 = 12.08 m ²
延床面積	5.802 × 2.082 = 12.08 m ²

【特記事項】








主要部材	仕様(材質・塗装)
1. 屋根	カラー鋼板屋根0.4t (ステンカラー)
2. 柱等	亜鉛処理鋼板、ポリエステル粉体塗装

- ※サイクルポートCFLRタイプ 「CFLR-2024 連続セット」 同等品以上
- ・コンクリート Fc=18N/mm² S-15cm
- ・長期地耐力 50KN/m²
- ・耐風圧強度 Vo=36m/s

特記事項	工事名称 徳島中央広域連合西消防署新築工事	図面No. G / 07	工事種別 建築
	図面名称 駐輪場詳細図	縮尺 A3 (1/75) A2 (1/50)	

株式会社 阿波設計事務所 四国支店
 一級建築士事務所 徳島県知事登録 第41036号

管理建築士 一級建築士 校関	程野 祐介 大臣登録 第338983号	設計No. —
担当	製図	設計年月日 2017.9

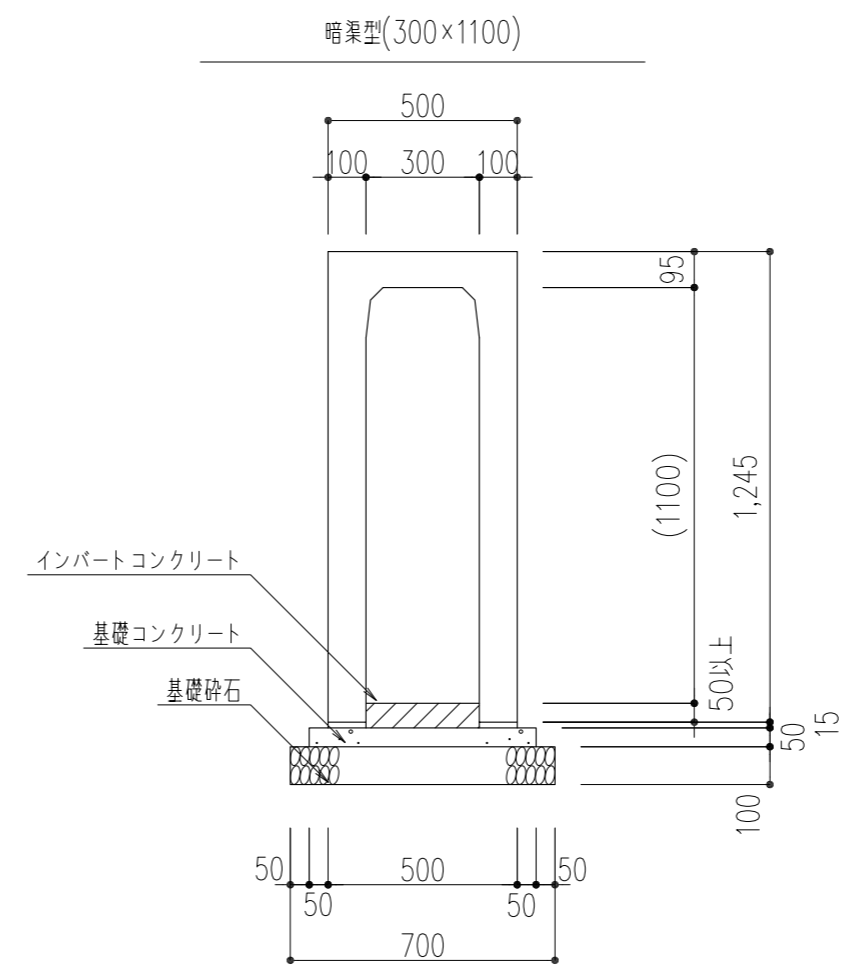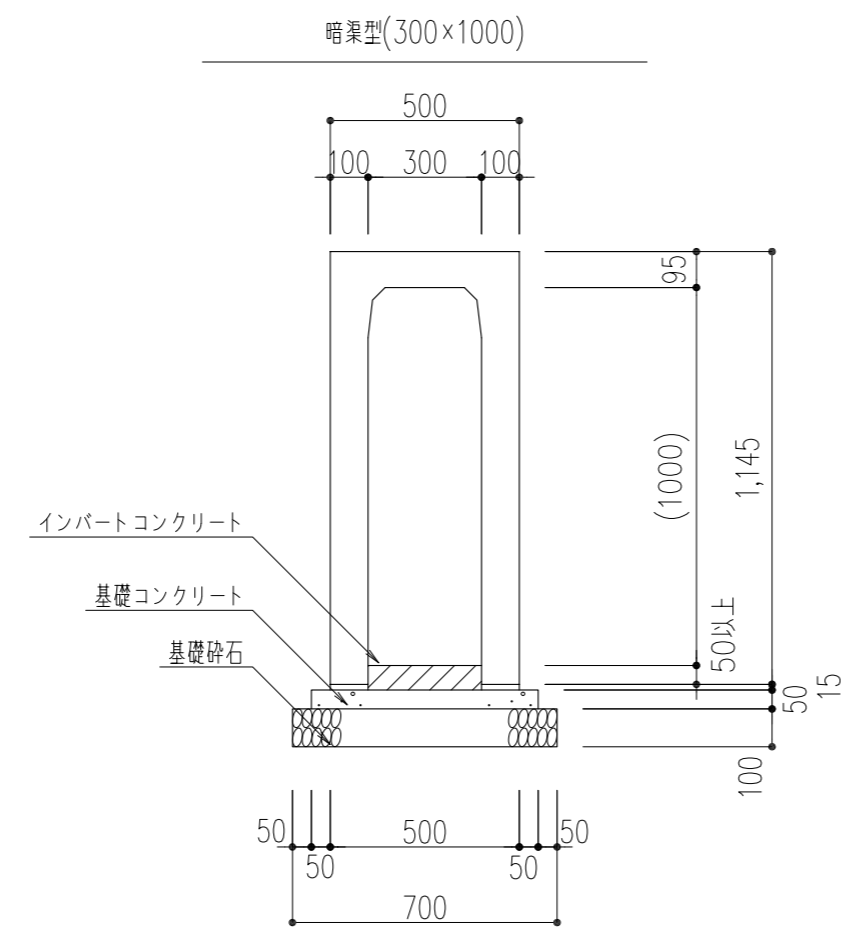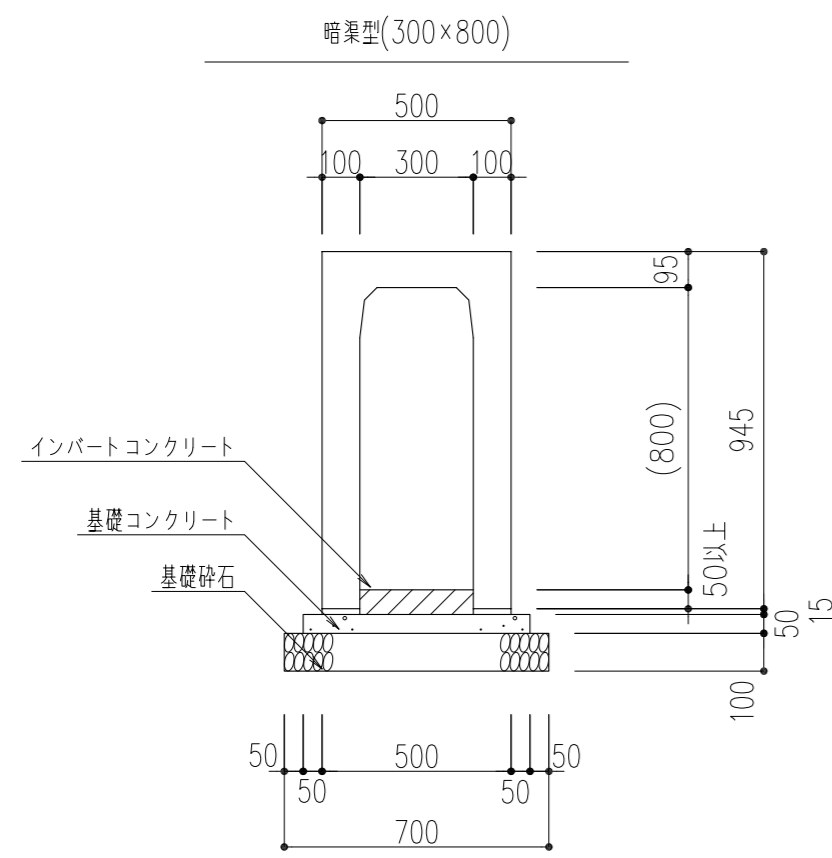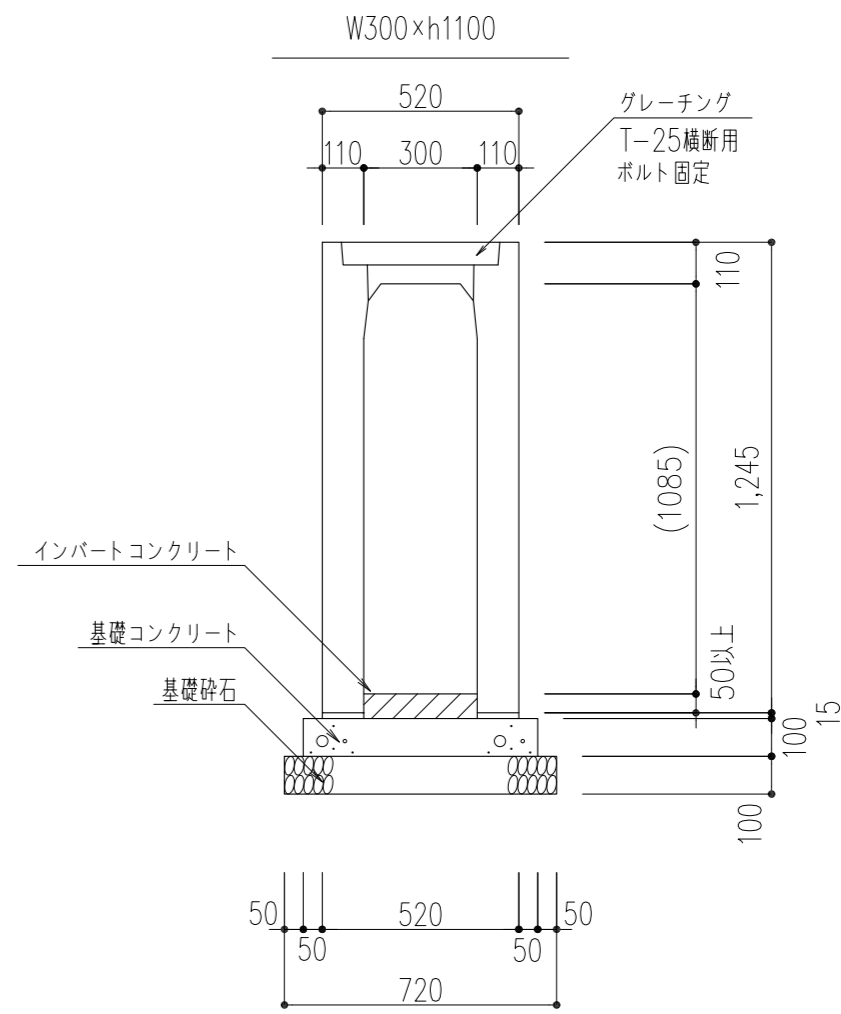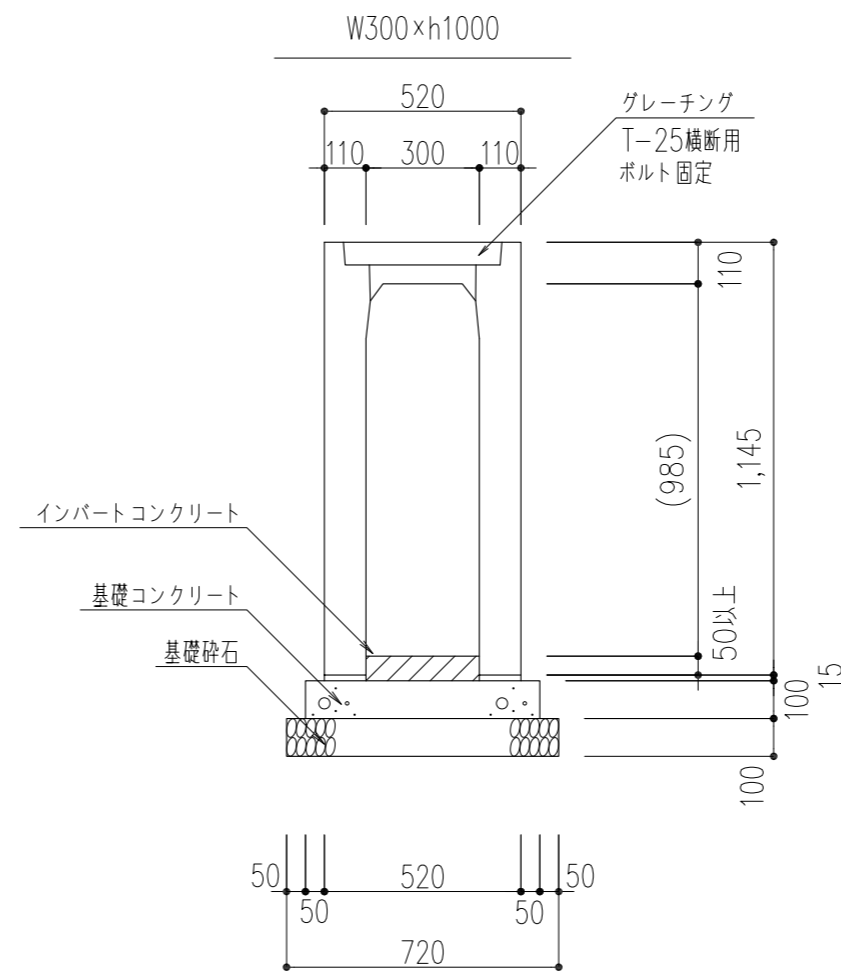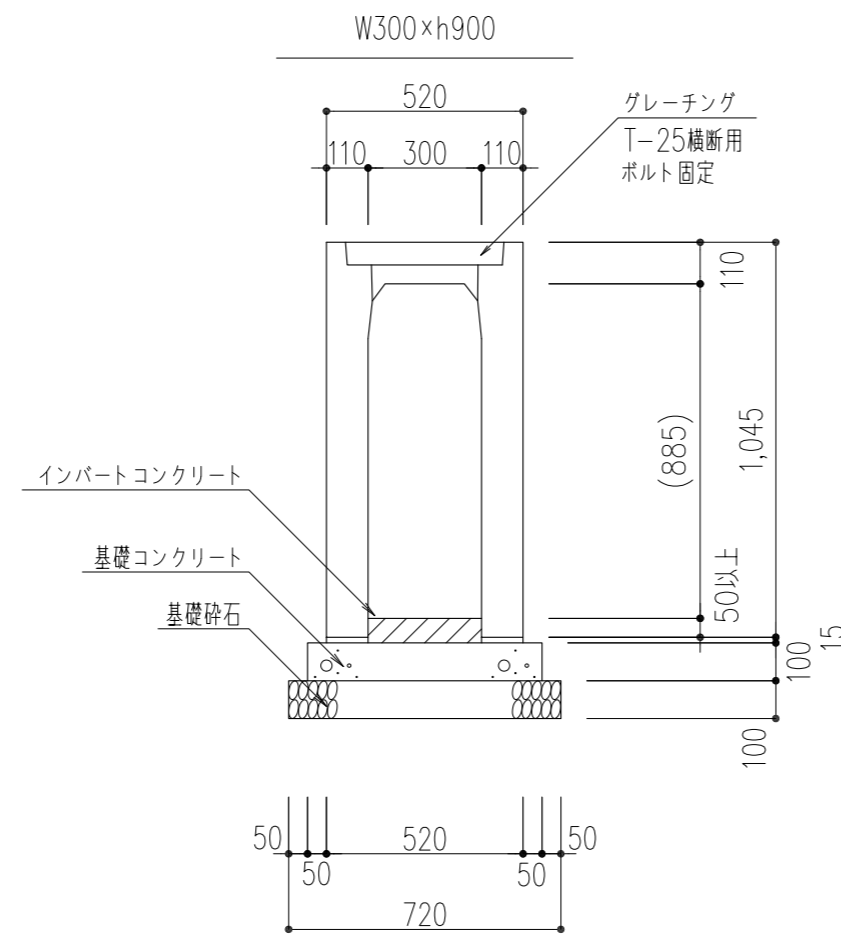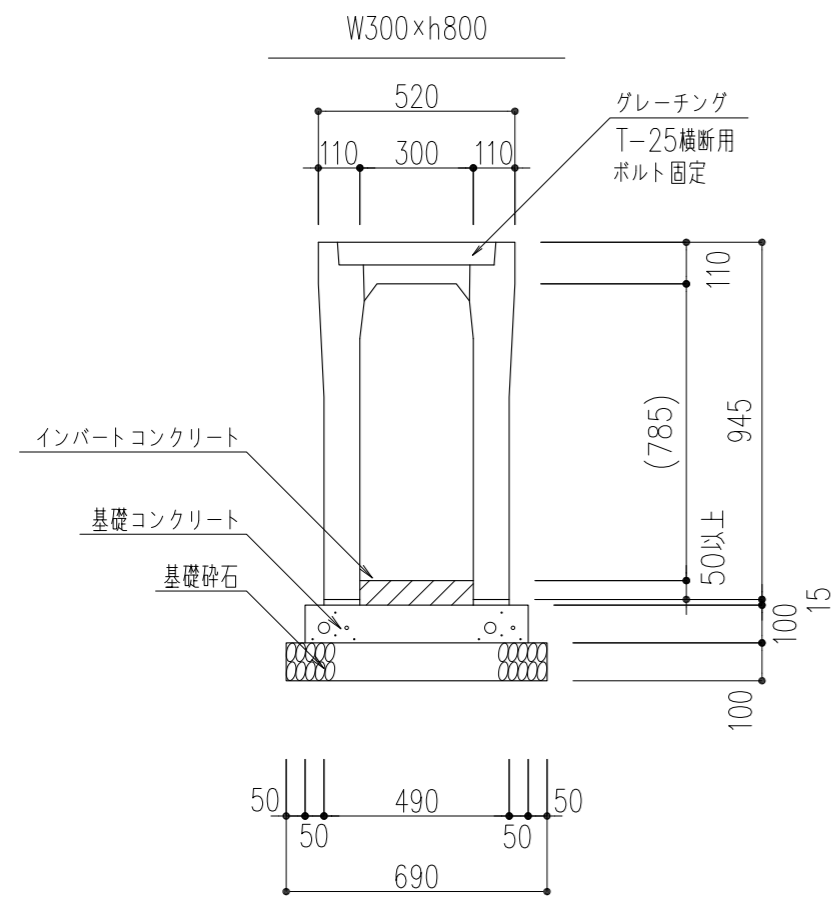

自由勾配側溝（横断用）W300×h800 1.0m当り

名称	規格	単位	数量
基礎コンクリート	$\sigma_{ck}=18N/mm^2$	m ³	0.059
同上型枠	均し型枠	m ²	0.20
基礎砕石	RC-40, t=10cm	m ²	0.69
基面整正	土砂	m ²	0.69

自由勾配側溝（横断用）W300×h900・h1000・h1100 1.0m当り

名称	規格	単位	数量
基礎コンクリート	$\sigma_{ck}=18N/mm^2$	m ³	0.062
同上型枠	均し型枠	m ²	0.20
基礎砕石	RC-40, t=10cm	m ²	0.72
基面整正	土砂	m ²	0.72

自由勾配側溝（横断用）W300×h800・h1000・h1100 暗渠型 1.0m当り

名称	規格	単位	数量
基礎コンクリート	$\sigma_{ck}=18N/mm^2$	m ³	0.060
同上型枠	均し型枠	m ²	0.20
基礎砕石	RC-40, t=10cm	m ²	0.70
基面整正	土砂	m ²	0.70

名称	タイプ	規格（幅×深）	加工	製品長	数量	単位	
自由勾配側溝	標準用	300 × 300	-	2000		2	個
		300 × 300	短尺	1000		1	個
		300 × 300	短尺	1928		1	個
		300 × 400	-	2000		24	個
		300 × 400	短尺	1085		1	個
		300 × 400	片斜切	1000	985 / 1015	1	個
		300 × 400	片斜切	1722	1706 / 1737	1	個
		300 × 500	-	2000		17	個
		300 × 500	短尺	1307		1	個
		300 × 500	片斜切	1542	1526 / 1559	1	個
		300 × 500	片斜切	1573	1554 / 1589	1	個
		300 × 500	片斜切	1860	1840 / 1881	1	個
		300 × 500	片斜切	1860	1839 / 1878	1	個
		300 × 600	-	2000		19	個
		300 × 600	短尺	1000		1	個
		300 × 600	短尺	1749		1	個
		300 × 600	片斜切	1000	977 / 1023	1	個
		300 × 700	-	2000		16	個
		300 × 700	短尺	1107		1	個
		300 × 700	片斜切	1115	1056 / 1174	1	個
		300 × 800	-	2000		6	個
300 × 900	-	2000		5	個		
300 × 1000	-	2000		2	個		
300 × 1000	短尺	1000		1	個		

名称	タイプ	規格（幅×深）	加工	製品長	数量	単位	
自由勾配側溝	横断用	300 × 800	-	2000		2	個
		300 × 800	短尺	1783	*暗渠型	1	個
		300 × 900	-	2000		2	個
		300 × 1000	-	2000		4	個
		300 × 1000	短尺	1000	*暗渠型	1	個
		300 × 1100	-	2000		2	個
		300 × 1100	短尺	1000	*暗渠型	1	個
300 × 1100	短尺	1367	*暗渠型	1	個		

特記事項

工事名称 徳島中央広域連合西消防署新築工事
 図面名称 東側 自由勾配側溝（横断用）詳細図
 図面No. G / 08
 縮尺 A3 (1/30)
 A2 (1/20)

株式会社 阿波設計事務所 四国支店
 一級建築士事務所 徳島県知事登録 第41036号

管理建築士 程野 祐介
 一級建築士 大臣登録 第338983号
 校閲 担当 製図

設計No. -
 設計年月日 2017.9



凡例	説明	数量	期間	仕様
	工事車両動線を示す。			
	仮囲いを示す。	293m	11ヶ月	波形垂鉛鉄板H=1.8m
	ゲートを示す。	1カ所	11ヶ月	キャストゲート6000×1800m
	交通誘導員を示す。	1人常駐	275日	25/月
	敷き鉄板養生を示す。	28枚	11ヶ月	t22×1500×6000

【特記事項】

＜土工事における地下水及び雨水の排水処理＞	
排水工法（釜場工法）	
・使用器具	
ノッチタンク 2m（1基）	
水中ポンプ（4台）	
排水釜場（4か所）	
設置期間 60日	
※状況により排水用パイプにて排水を行う。	

【共通事項】

・湧水は、直接排水溝に排水してはならない。
また、各種法規及び条例等に基づき排水基準を
満足することを確認する。
・ノッチタンク以降の排水は、既存側溝への排水とする。
・事前に検討書を作成し、監督官の承認後に施工開始とする。

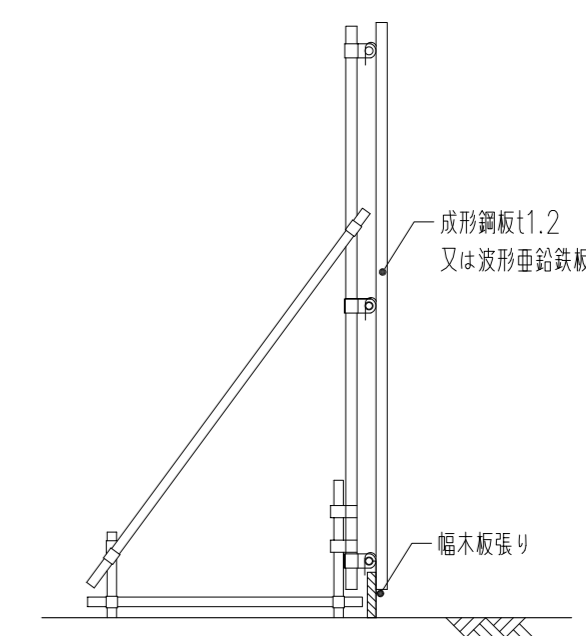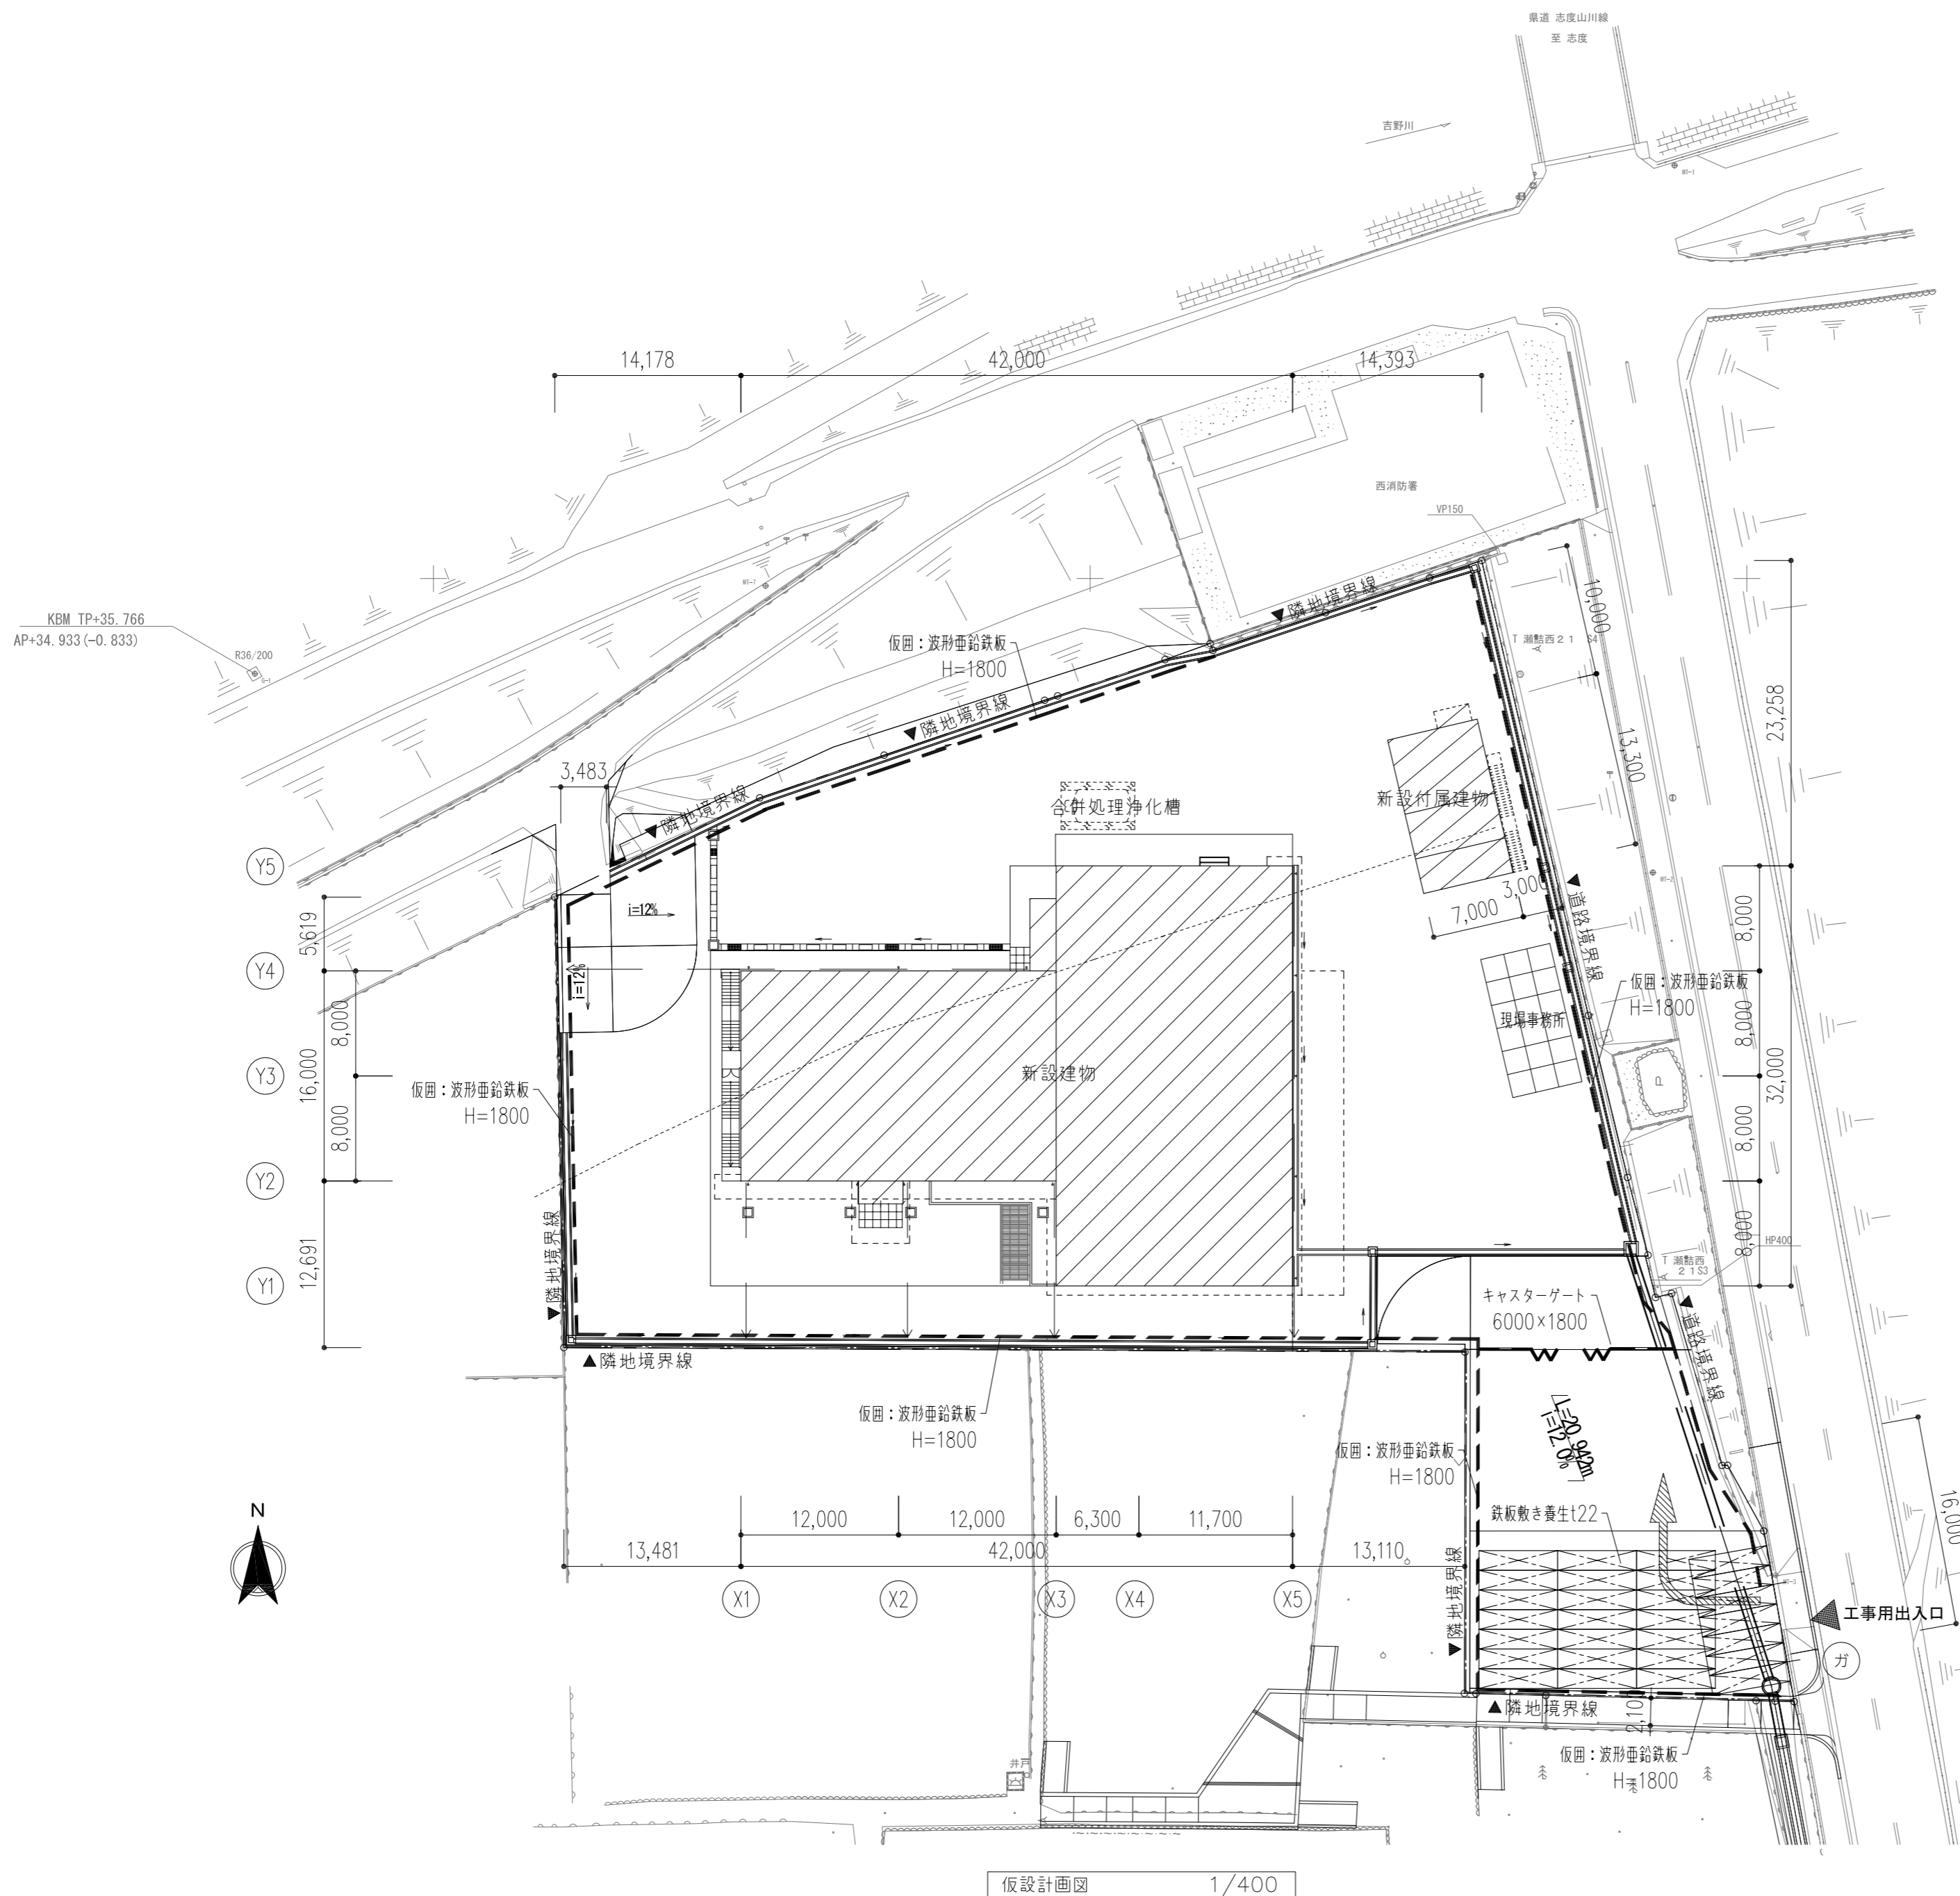

仮囲い 詳細図

仮設計画図 1/400

特記事項	工事名称	徳島中央広域連合西消防署新築工事	図面No.	G / 09	工事種別	建築	株式会社 阿波設計事務所 四国支店 一級建築士事務所 徳島県知事登録 第41036号	管理建築士	程野 祐介	設計No.	-
	図面名称	仮設計画図	縮尺	A3 (1/600) A2 (1/400)	校閱	一級建築士 大谷 登録 第338983号		製図	担当	設計年月日	2017.9